

Общество с ограниченной ответственностью
ПСК "Гранит"

*Многоквартирный жилой дом с объектами общественного назначения
по адресу: г. Барнаул, ул. Пролетарская, 82*

ПРОЕКТНАЯ ДОКУМЕНТАЦИЯ

Раздел 3 "Объемно-планировочные и архитектурные решения"

П45-1-11/22-АР

Общество с ограниченной ответственностью
ПСК "Гранит"

*Многоквартирный жилой дом с объектами общественного назначения
по адресу: г. Барнаул, ул. Пролетарская, 82*

ПРОЕКТНАЯ ДОКУМЕНТАЦИЯ

Раздел 3 "Объемно-планировочные и архитектурные решения"

П45-1-11/22-АР

Главный инженер проекта



А. Г. Силин

2023

Содержание

а) описание внешнего вида объекта капитального строительства, описание и обоснование пространственной, планировочной и функциональной организации объекта капитального строительства.....4

б) обоснование принятых объемно-планировочных и архитектурно-художественных решений, в том числе в части соблюдения предельных параметров разрешенного строительства объекта капитального строительства6

б(1) обоснование принятых архитектурных решений в части обеспечения соответствия зданий, строений и сооружений установленным требованиям энергетической эффективности (за исключением зданий, строений, сооружений, на которые требования энергетической эффективности не распространяются) 7

б(2) перечень мероприятий по обеспечению соблюдения установленных требований энергетической эффективности к архитектурным решениям, влияющим на энергетическую эффективность зданий, строений и сооружений (за исключением зданий, строений, сооружений, на которые требования энергетической эффективности не распространяются) 7

б(3) описание и обоснование принятых архитектурных решений, направленных на повышение энергетической эффективности объекта капитального строительства..... 7

в) описание и обоснование использованных композиционных приемов при оформлении фасадов и интерьеров объекта капитального строительства10

г) описание решений по отделке помещений основного, вспомогательного, обслуживающего и технического назначения.....11

д) описание архитектурных решений, обеспечивающих естественное освещение помещений с постоянным пребыванием людей.....12

д(1) результаты расчетов продолжительности инсоляции и коэффициента естественной освещенности..... 12

е) описание архитектурно-строительных мероприятий, обеспечивающих защиту помещений от шума, вибрации и другого воздействия.....13

ж) описание решений по светоограждению объекта, обеспечивающих безопасность полета воздушных судов (при необходимости)13

з) описание и обоснование принятых объемно-планировочных решений объекта капитального строительства, обеспечивающих в том числе соблюдение санитарно-эпидемиологических требований.....13

з(1) сведения о номенклатуре, компоновке и площадях основных производственных, экспериментальных, сборочных, ремонтных и иных цехов, а также лабораторий, складских и административно-бытовых помещений, иных помещений вспомогательного и обслуживающего назначения – для объектов производственного назначения 14

з(2) обоснование номенклатуры, компоновки и площадей помещений основного вспомогательного, обслуживающего назначения и технического назначения – для объектов непромышленного назначения 14

						П45-1-11/22-АР.ТЧ			
Изм.	Колуч	Лист	№дож	Подп.	Дата				
Разраб.		Чепуров				Раздел 3. Архитектурные решения Текстовая часть	Стадия	Лист	Листов
							П	1	13
ГИП		Силин				ООО ПСК «Гранит» г. Барнаул			

Текстовая часть

а) описание внешнего вида объекта капитального строительства, описание и обоснование пространственной, планировочной и функциональной организации объекта капитального строительства

Данная проектная документация на строительство многоквартирного жилого дома с объектами общественного назначения по адресу: г. Барнаул, ул. Пролетарская, 82 разработана в соответствии с заданием на проектирование, полученным от заказчика.

Проектируемое здание - односекционный 10-ти этажный жилой дом (подземный этаж, 9 жилых этажей и чердак). В плане здание прямоугольной формы с размерами в осях 24,52x19,66 м (по крайним осям).

Проектируемый объект предназначен для постоянного проживания людей.

Уровень ответственности здания - нормальный.

Степень огнестойкости здания - II

Класс функциональной пожарной опасности - Ф 1.3; Ф 4.3; Ф 5.2

Температура внутреннего воздуха в помещениях + 21°C

Влажность внутреннего воздуха - 55 %.

Срок службы здания жилого дома составляет 50 лет.

Жилой дом имеет подземный этаж для размещения парковочных мест (подземная автостоянка), размещения кладовых для хранения шин, прокладки инженерных сетей и размещения инженерного оборудования и теплый чердак.

Высота от пола до потолка подземного этажа – 2,25 м, 2,4 м, 3,0 м и 3,55 м.

Высота 1 этажа – 3,0 м, 3,75 м и 4,5 м.

Высота 2-9 этажей - 3,0 м, высота жилых помещений от пола до потолка - 2,7 м.

Высота чердака от пола до низа ограждающих конструкций потолка - 1,93 м.

Высота помещений общественного назначения от пола до потолка - 2,7 м, 3,45 м и 4,2 м.

Высота помещений кладовых для хранения шин от пола до потолка – 2,4 м и 3,0 м.

В жилом доме запроектированы 2, 3, 4, 5-ти комнатные квартиры. Общее количество квартир в доме – 36.

Ширина внеквартирных коридоров составляет не менее 1,4 м (согласно п.6.1.9 СП 1.13130.2020).

Вход в жилую часть дома расположен с дворовой стороны жилого дома. Отметка входной площадки на 10 мм ниже уровня пола тамбура 1-го этажа. Входы оборудованы двойным тамбуром, глубиной не менее 2,45 м (согласно п.6.1.8 СП 59.13330.2020).

Въезд в подземную автостоянку организован с улицы Пролетарская.

Для вертикальной связи между этажами жилого дома запроектирован лестнично-лифтовой узел, который включает в себя:

- один лифт грузоподъемностью 1000 кг;

- лестничную клетку типа Л1 с естественным освещением через остекленные проемы в наружных стенах на каждом этаже.

Ограждение лестниц металлическое, высотой не менее 0,9 м (согласно п.6.4.5 СП 54.13330.2022). Выходы из помещений и этажей на лестничные клетки оборудованы дверями с приспособлением для самозакрывания и с уплотнением в притворах.

Эвакуация осуществляется непосредственно по лестничным маршам через тамбуры на прилегающую территорию. Двери открываются по пути эвакуации.

						П45-1-11/22-АР.ТЧ	Лист
Изм.	Колуч	Лист	№дож	Подп.	Дата		2

Выход на чердак - с лестничной клетки через противопожарные двери (размер проема не менее 1,05x1,9(h)) с пределом огнестойкости не менее EI 30.

На чердаке жилого дома предусмотрен выход на кровлю, оборудованный стационарной лестницей, через люк размером не менее 0,6x0,8 метра с пределом огнестойкости EI 30

На крыше имеется парапет с металлическим ограждением общей высотой не менее 1,2 м.

Помещение подземной автостоянки выделено монолитными железобетонными стенами в один пожарный отсек площадью не более 3000 м² (согласно п.6.3.1 СП 2.13130.2012).

В подземной автостоянке предусмотрено 13 парковочных места, в том числе 4 семейных парковочных места (№8, №9, №10 и №11), каждое из которых предназначено для размещения двух транспортных средств (автомобилей). Общая вместимость подземной автостоянки – 17 автомобилей (машино-мест), одноэтажная. Уровень пола автостоянки – ниже планировочной отметки земли. Режим работы - круглосуточный. Въезд оборудован подъемными воротами с секционным полотном, открываемыми радио-ключами владельцев парковочного места. Содержание и уборка помещения подземной парковки осуществляет управляющая компания по договору. Автостоянка имеет эксплуатируемую кровлю, на которой расположены спортивные, детские и другие площадки и пешеходные дорожки.

Подземная автостоянка обеспечена одним въездом по однопутной рампе со стороны улицы Пролетарская. Около рампы размещено сферическое зеркало- для бокового обзора. На углах стен около рамы крепятся светоотражающие наклейки. Эвакуация людей из подземной автостоянки обеспечена через две рассредоточенные лестницы, непосредственно на улицу.

Подземная автостоянка не предназначена для хранения автомобилей на сжиженном газе и автомобилей МГН.

б) обоснование принятых объемно-планировочных и архитектурно-художественных решений, в том числе в части соблюдения предельных параметров разрешенного строительства объекта капитального строительства

Объемно-пространственное решение многоквартирного жилого дома с объектами общественного назначения определено его функциональным назначением и требованиями нормативных документов.

Жилой дом представляет собой самостоятельный законченный объем со всеми видами инженерного оборудования: водопроводом, канализацией, горячим и холодным водоснабжением, отоплением, электроснабжением.

Принятые в проекте объемно-пространственные архитектурно-художественные решения выполнены в соответствии с установленными в ГПЗУ предельными параметрами разрешенного строительства объекта.

Высота здания от пожарного проезда до нижней границы открывающегося проема (окна) в наружной стене составляет 26,8 м.

Технико-экономические показатели приведены в графической части.

						П45-1-11/22-АР.ТЧ	Лист
Изм.	Кодуч	Лист	№дож	Подп.	Дата		4

воздуха и на внутренней поверхности ограждающих конструкций жилой части здания, согласно таблице 5 СП 50.13130.2012 и фактический температурный перепад представлен в таблице 2.

Таблица 2

Тип конструкции	Нормируемый температурный перепад Δt^H , °С	Фактический температурный перепад Δt^H , °С
Наружных стен	4,0	1,93
Покрытий	3,0	1,07
Чердачных перекрытий	3,0	0,38

Таблица 3 – Нормируемые сопротивления теплопередаче ограждающих конструкций лестнично-лифтового узла

№ п/п	Тип ограждающей конструкции	Нормируемое значение, $R_{0}^{норм}$, (м ² ·°С/Вт)	Расчетное значение, $R_{0,i}^{пр}$, (м ² ·°С/Вт)
1	Наружные стены	$R_{Ст}^{норм} = 3,16 \times 0,63 = 1,99$	$R_{Ст}^{пр} = 3,39$
2	Покрытие (совмещенное)	$R_{Покр}^{норм} = 4,71$	$R_{Покр}^{пр} = 5,93$
3	Окна	$R_{Ок}^{норм} = 0,68$	$R_{Ок}^{пр} = 0,68$

Таблица 4 – Нормируемые сопротивления теплопередаче ограждающих конструкций помещений общественного назначения

№ п/п	Тип ограждающей конструкции	Нормируемое значение, $R_{0}^{норм}$, (м ² ·°С/Вт)	Расчетное значение, $R_{0,i}^{пр}$, (м ² ·°С/Вт)
1	Наружные стены	$R_{Ст}^{норм} = 3,38 \times 0,63 = 2,13$	$R_{Ст}^{пр} = 3,39$
6	Перекрытий над подвалом	$R_{Подв}^{норм} = 1,30$	$R_{Подв}^{пр} = 1,64$
8	Окна и витражи	$R_{Ок}^{норм} = 0,71$	$R_{Ок}^{пр} = 0,71$
9	Входные двери	$R_{Дв}^{норм} = 0,95$	$R_{Дв}^{пр} = 0,95$

Нормируемое значение температурного перепада между температурой внутреннего воздуха и на внутренней поверхности ограждающих конструкций помещений общественного назначения, согласно таблице 5 СП 50.13130.2012 и фактический температурный перепад представлен в таблице 5.

Таблица 5

Тип конструкции	Нормируемый температурный перепад Δt^H , °С	Фактический температурный перепад Δt^H , °С
Наружных стен	4,0	1,87

Графическая часть

						П45-1-11/22-АР.ТЧ	Лист
							13
Изм.	Колуч	Лист	№дож	Подп.	Дата		

Технико-экономические показатели

Лист	Наименование	Ед. изм.	Всего
1	Площадь застройки надземной части	м2	503,0
2	Площадь жилого здания (площадь этажей здания измеряемых в пределах внутренних поверхностей наружных стен по СП 54.13330.2016)	м2	3614,0
3	Строительный объем	м3	17330,0
	в т.ч. ниже отм. 0,000	м3	2057,0
4	Этажность	шт.	10
5	Количество этажей	шт.	11
	в т.ч. подземный этаж (техническое подполье)	шт.	1
	в т.ч. жилых этажей	шт.	9
	в т.ч. чердак (технический)	шт.	1
6	Количество квартир	шт.	36
	2-комнатных	шт.	5
	3-комнатных	шт.	28
	4-комнатных	шт.	2
	5-комнатных	шт.	1
7	Жилая площадь квартир	м2	1788,1
8	Площадь квартир	м2	2812,8
9	Общая площадь квартир	м2	2814,8
Помещения общественного назначения			
10	Общая площадь (площадь этажей здания измеряемых в пределах внутренних поверхностей наружных стен по СП 118.13330.2022)	м2	282,0
11	Площадь офисных помещений	м2	122,3
12	Полезная площадь	м2	268,5
13	Расчетная площадь	м2	259,1

Технико-экономические показатели

Лист	Наименование	Ед. изм.	Всего
Подземная автостоянка			
14	Площадь застройки подземной части	м2	484,0
15	Общая площадь здания	м2	919,7
16	Количество этажей	шт.	1
17	Строительный объем	м3	1510,0
18	Количество парковочных машино-мест	шт.	14
19	Общая вместимость машино-мест	шт.	17
20	Полезная площадь здания (сумма помещений согласно СП 118.13330.2022)	м2	773,1
21	Расчетная площадь (площадь машино-мест)	м2	303,3
22	Количество кладовых для хранения шин	шт.	28
23	Площадь кладовых для хранения шин	м2	124,9

Взам. инв. N

Подпись и дата

Инв. N подл.

						П45-1-11/22-АР.ГЧ		
						Многоквартирный жилой дом с объектами общественного назначения по адресу: г. Барнаул, ул. Пролетарская, 82		
Изм.	Кол.уч	Лист	№ док	Подпись	Дата	Стадия	Лист	Листов
ГИП		Силин				П	2	
Архитектор		Чепуров						
						Технико-экономические показатели		ООО ПСК "Гранит" г. Барнаул

Копировал:

Формат А3 (420x297 мм)



Паспорт цветового решения фасадов



Взам. инв.Л	№ поз.	Наименование элементов фасада	Вид отделки	№ колера/наименование	Колер	Примечание
	1	Наружные стены	Облицовка керамическим полупторным облицовочным кирпичом КР-Л-ПУ 250x120x88 1,4-НФ/М200/1,4/75	"Флэш"		
	2		Облицовка керамическим полупторным облицовочным кирпичом КР-р-пу 250x120x88/1,4НФ/125/1,2/75	Красный		
	3		Облицовка силикатным кирпичом СЧЛПо-М150/Ф75/2,0 по ГОСТ 379-2015 с последующей окраской фасадными красками	RAL Classic RAL 9010		
	4			RAL Classic RAL 7037		
	5	Окна	Из ПВХ профилей по ГОСТ 30674-99	RAL Classic RAL 7043		
	6	Витражи лоджий	Из алюминиевых профилей по ГОСТ 21519-2022	RAL Classic RAL 7043		
	7	Наружные входные двери	Из алюминиевых профилей по ГОСТ 23747-2015	RAL Classic RAL 7043		
	8	Ворота	Подъемно-секционные ворота	RAL Classic RAL 7043		
	9	Откосы, слобы окон и дверей	Оцинкованная сталь с полимерным покрытием, δ=0,7 мм	RAL Classic RAL 7043		

						П45-1-11/22-АР.ГЧ		
						Многоквартирный жилой дом с объектами общественного назначения по адресу: г. Барнаул, ул. Пролетарская, 82		
Изм.	Кол.уч	Лист	№ док	Подпись	Дата	Стадия	Лист	Листов
ГИП		Силин						
Архитектор		Чепуров				Цветовое решение фасадов в осях 1-10, А-И		
						ООО ПСК "Гранит" г.Барнаул		



10

1



И

А

Взам. инв. N
Подпись и дата
Инв. N подл.

						П45-1-11/22-АР.ГЧ		
						Многоквартирный жилой дом с объектами общественного назначения по адресу: г. Барнаул, ул. Пролетарская, 82		
Изм.	Кол.уч	Лист	№ док	Подпись	Дата	Стадия	Лист	Листов
ГИП		Силин		<i>Силин</i>		П	4	
Архитектор		Чепуров		<i>Чепуров</i>				
						000 ПСК "Гранит" г. Барнаул		
						Цветовое решение фасадов в осях 10-1, И-А		

Копировал:

Формат А3 (420x297 мм)

Инв. N подл.	Подпись и дата	Взам. инв. N



Инв.	Колуч	Лист	Мок	Подпись	Дата
Архитектор	Челюдов	Силин			

Многоквартирный жилой дом с объектами общественного назначения по адресу:
г. Барнаул, ул. Пролетарская, 82



П45-1/11/22-АРГЧ

Фасад в осях 1-10

Статья	Лист	Листов
П	5	

ООО ПСК "Гранит"
г. Барнаул


Условные обозначения:

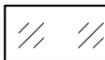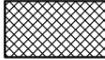-  Прозрачное стекло
-  Многослойное безопасное остекление "Триплекс"
-  Противопожарное остекление

Копировал:

Формат А3 (420x297 мм)

Инв. N подл.	Подпись и дата	Взам. инв. N

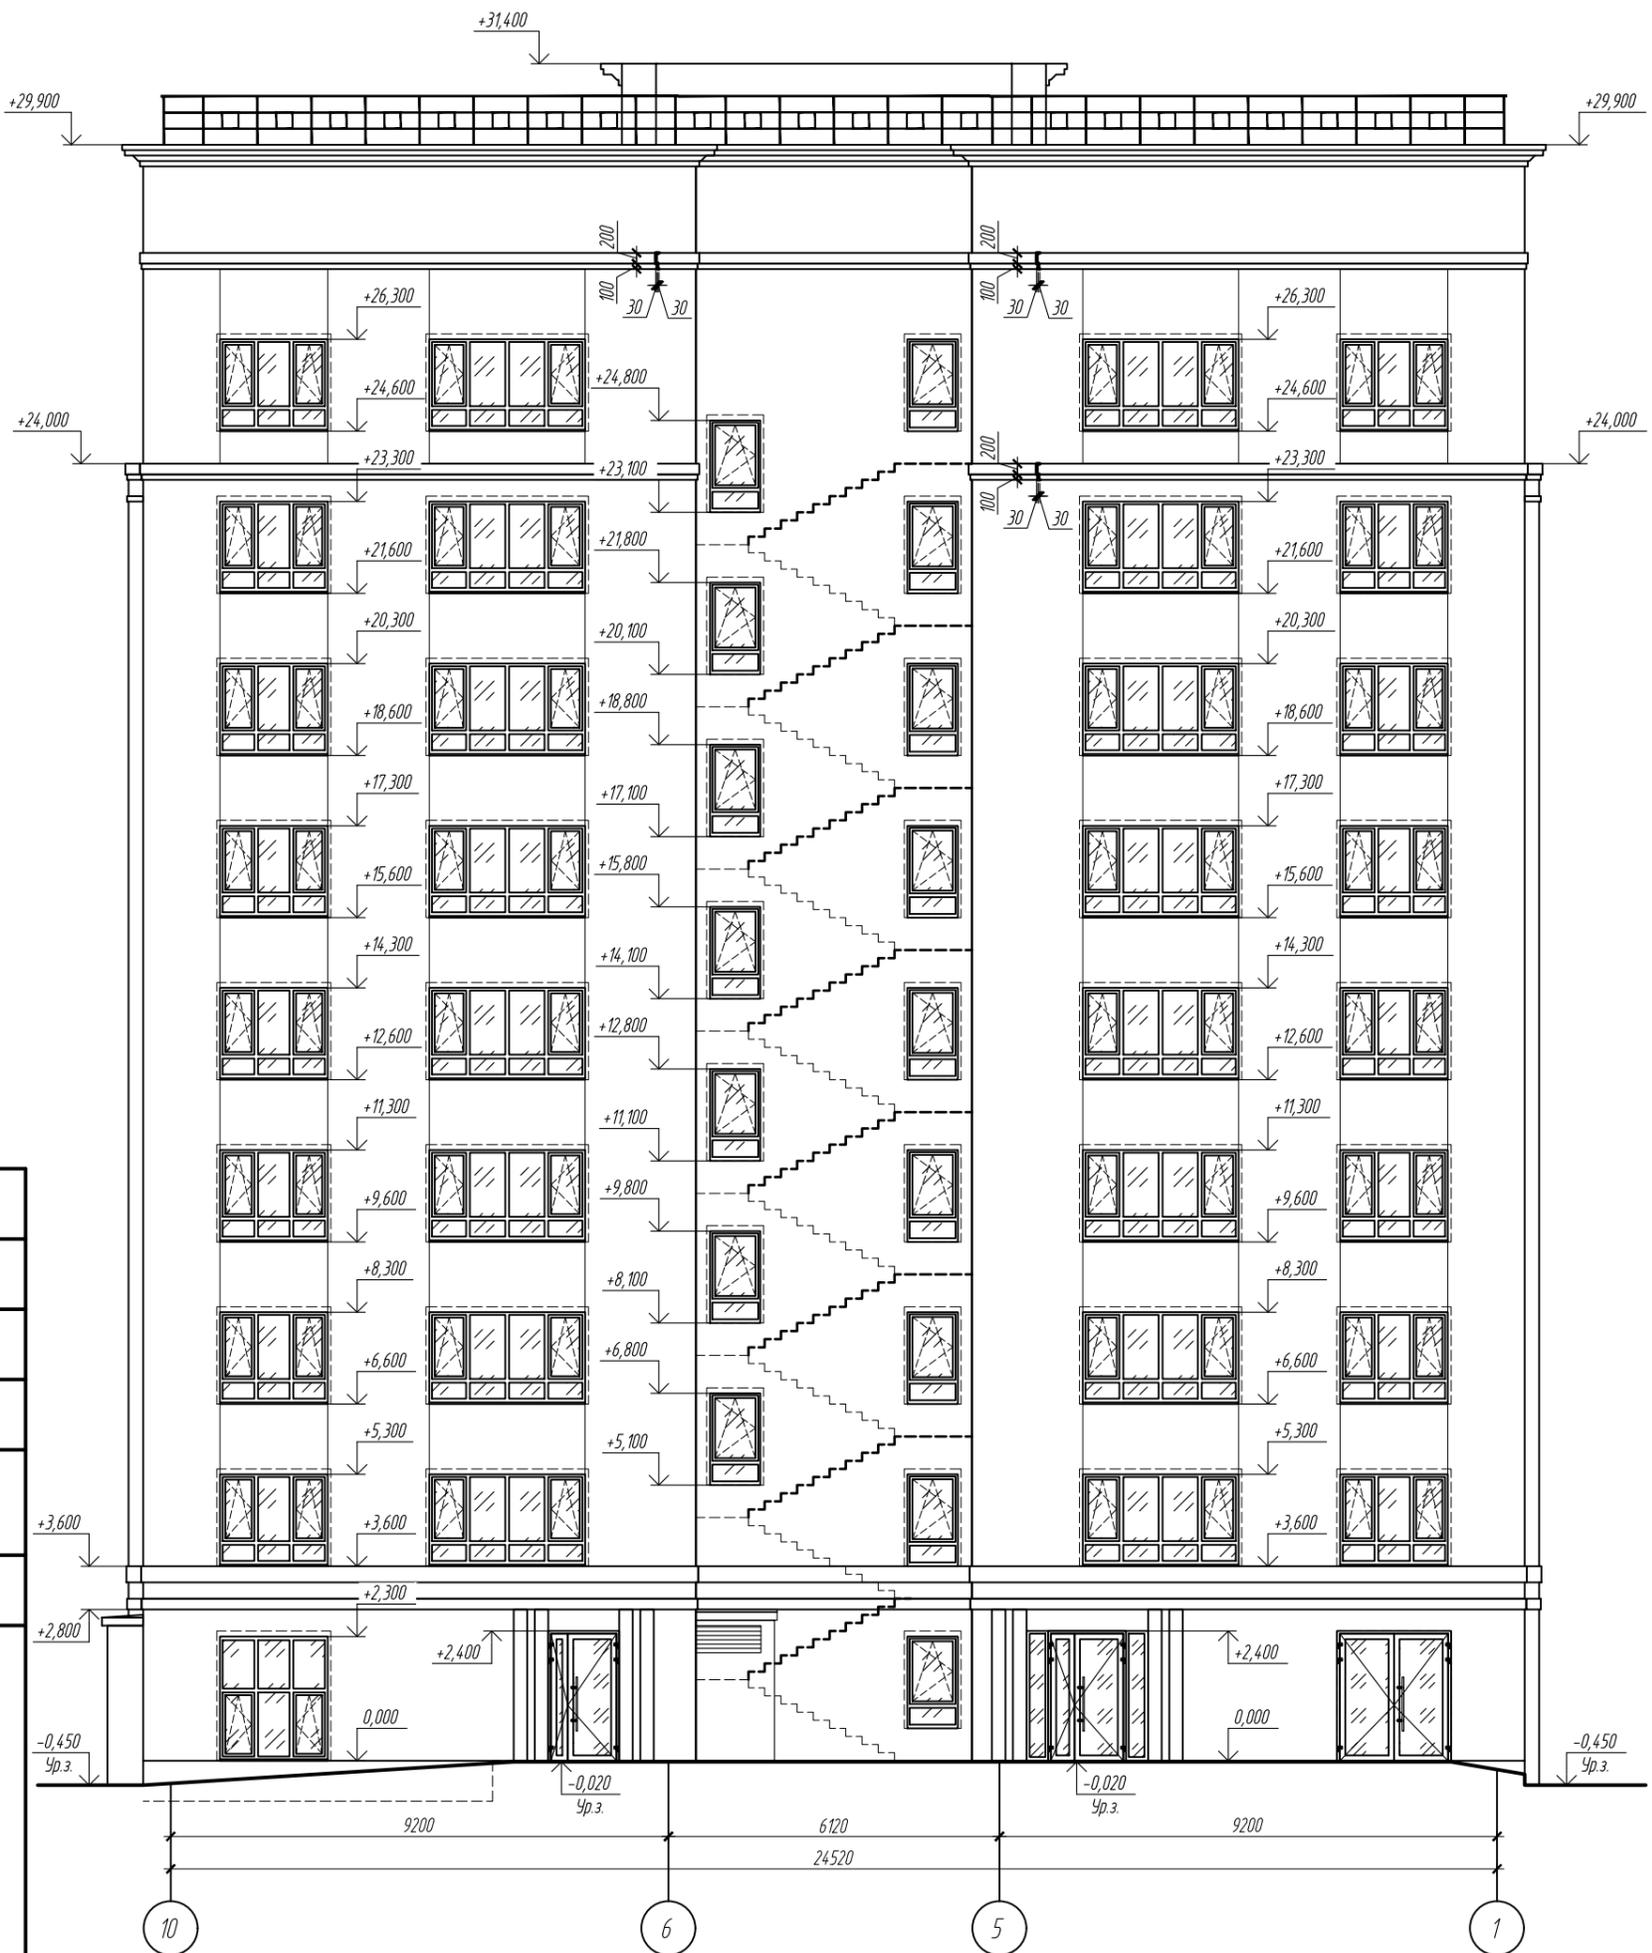

Архитектор	Чепуров	Силин	Модок	Подпись	Дата

Многоквартирный жилой дом с объектами общественного назначения по адресу:
г. Барнаул, ул. Пролетарская, 82

П45-1-11/22-АРГЧ

Фасад в осях 10-1


000 ПСК "Гранит"
г. Барнаул

Стадия: Лист Листов
П 7

Копировал:

Формат А3 (420x297 мм)


Инв. N подл.	Подпись и дата	Взам. инв. N

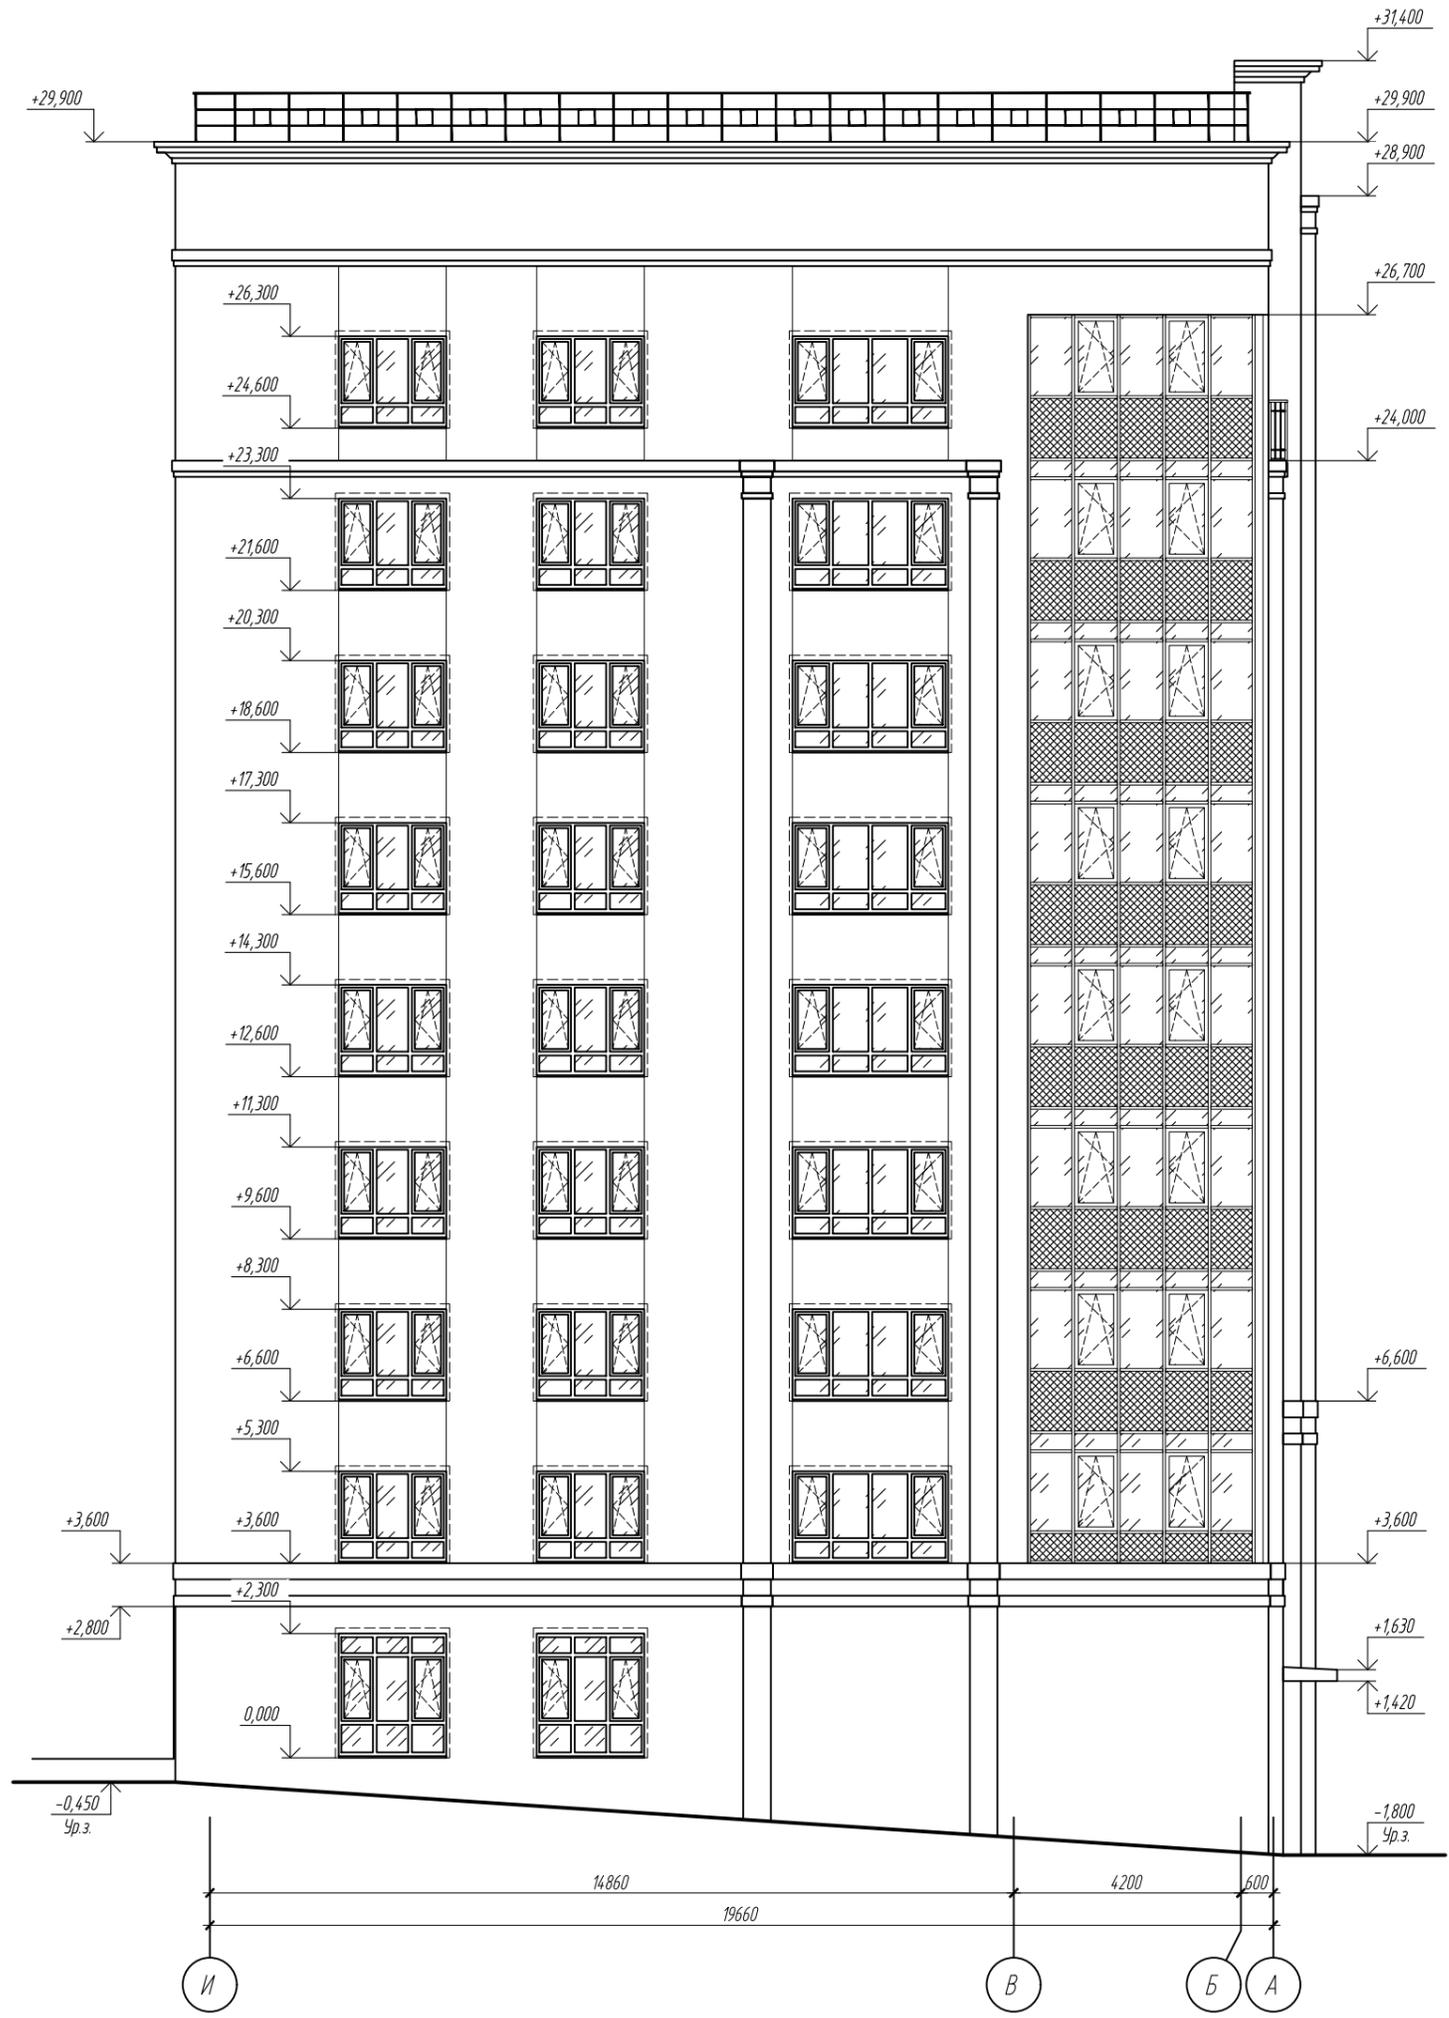

Изм.	Кол.уч.	Лист	Маск.	Подпись	Дата
Архитектор	Челюдов	Силин			


Многоквартирный жилой дом с объектами общественного назначения по адресу: г. Барнаул, ул. Пролетарская, 82		П45-1-11/22-АРГЧ
Фасад в осях И-А		000 ПСК "Гранит" г. Барнаул
Статья	Лист	Листов
П	8	

Условные обозначения:

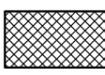-  Прозрачное стекло
-  Многослойное безопасное остекление "Триплекс"

Копировать:

Формат А3 (420x297 мм)

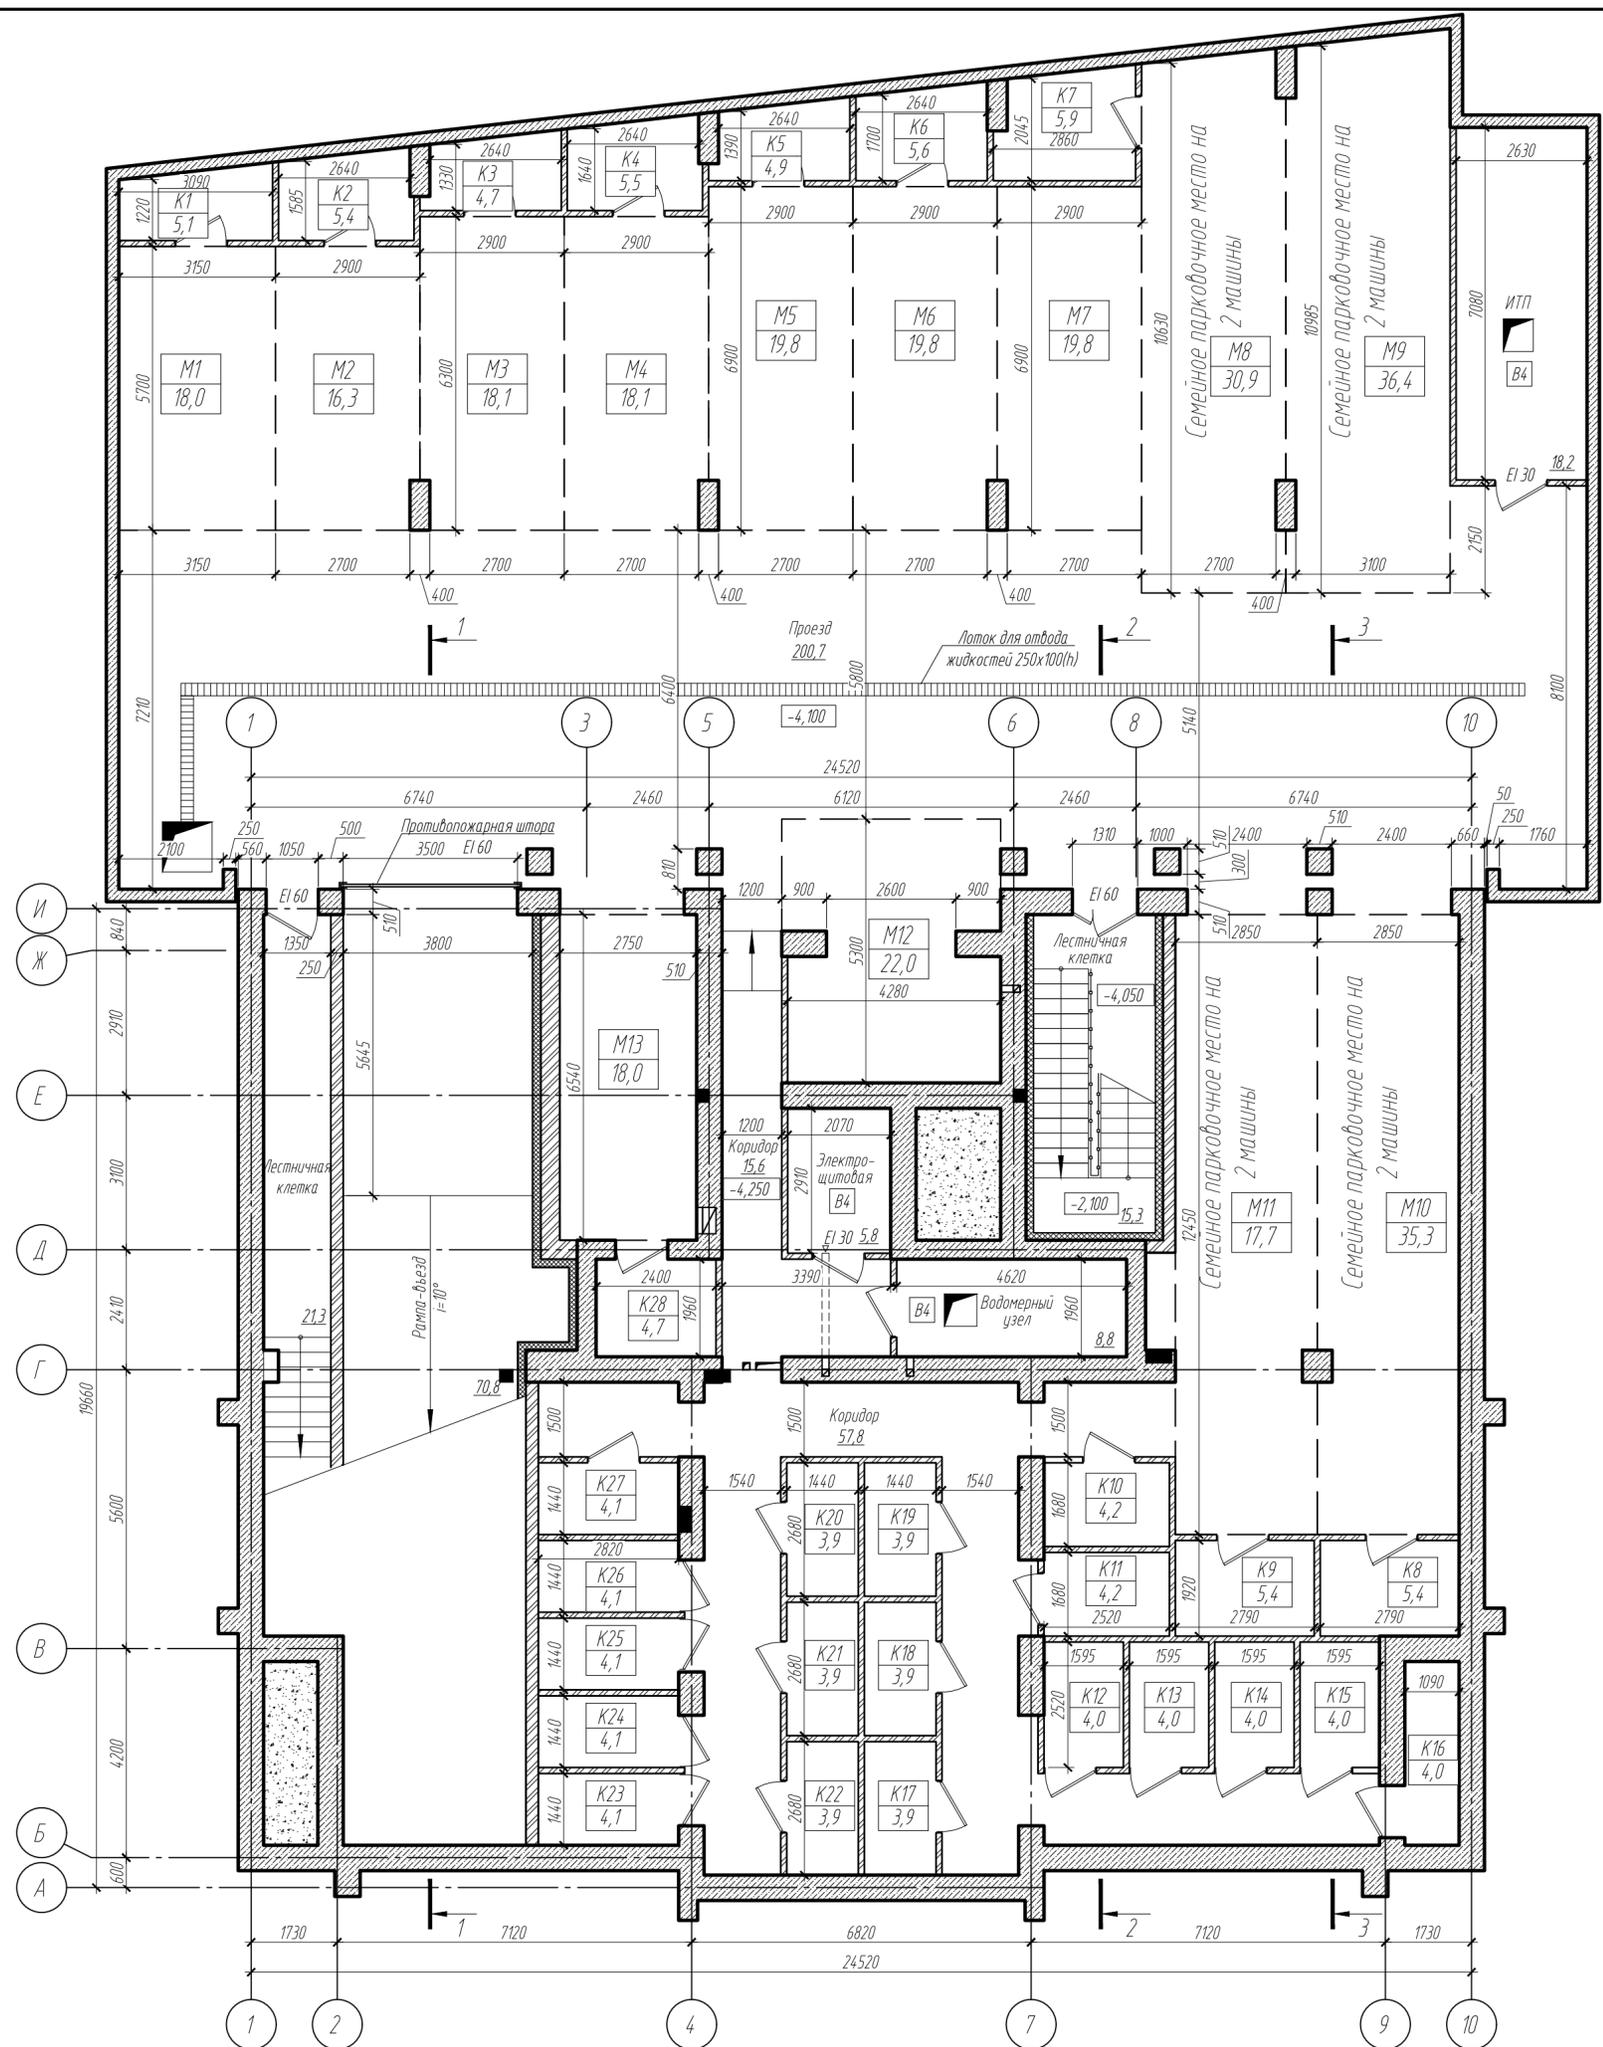

Технико-экономические показатели машино-мест

№ машино-мест	Площадь, м ²
M1	18,0
M2	16,3
M3	18,1
M4	18,1
M5	19,8
M6	19,8
M7	19,8
M8	30,9
M9	36,4
M10	35,3
M11	35,3
M12	22,0
M13	18,0

Технико-экономические показатели кладовых

№ кладовой	Площадь, м ²
K1	5,1
K2	5,4
K3	4,7
K4	5,5
K5	4,9
K6	5,6
K7	5,9
K8	5,4
K9	5,4
K10	4,2
K11	4,2
K12	4,0
K13	4,0
K14	4,0
K15	4,0
K16	4,0
K17	3,9
K18	3,9
K19	3,9
K20	3,9
K21	3,9
K22	3,9
K23	4,1
K24	4,1
K25	4,1
K26	4,1
K27	4,1
K28	4,7

Условные обозначения:

- M33 - номер машино-места
- 15,5 - площадь машино-места
- K15 - номер кладовой
- 4,7 - площадь кладовой

Изм. № подл. Подпись и дата. Взам. инв. №


Изм.	Колуч.	Лист	№ док.	Подпись	Дата
ГМП	Силин			<i>[Signature]</i>	
Архитектор	Чепуров			<i>[Signature]</i>	

П45-1-11/22-АР.ГЧ

Многоквартирный жилой дом с объектами общественного назначения по адресу:
г. Барнаул, ул. Пролетарская, 82

Стация	Лист	Листов
П	9	

ООО ПСК "Гранит" г. Барнаул

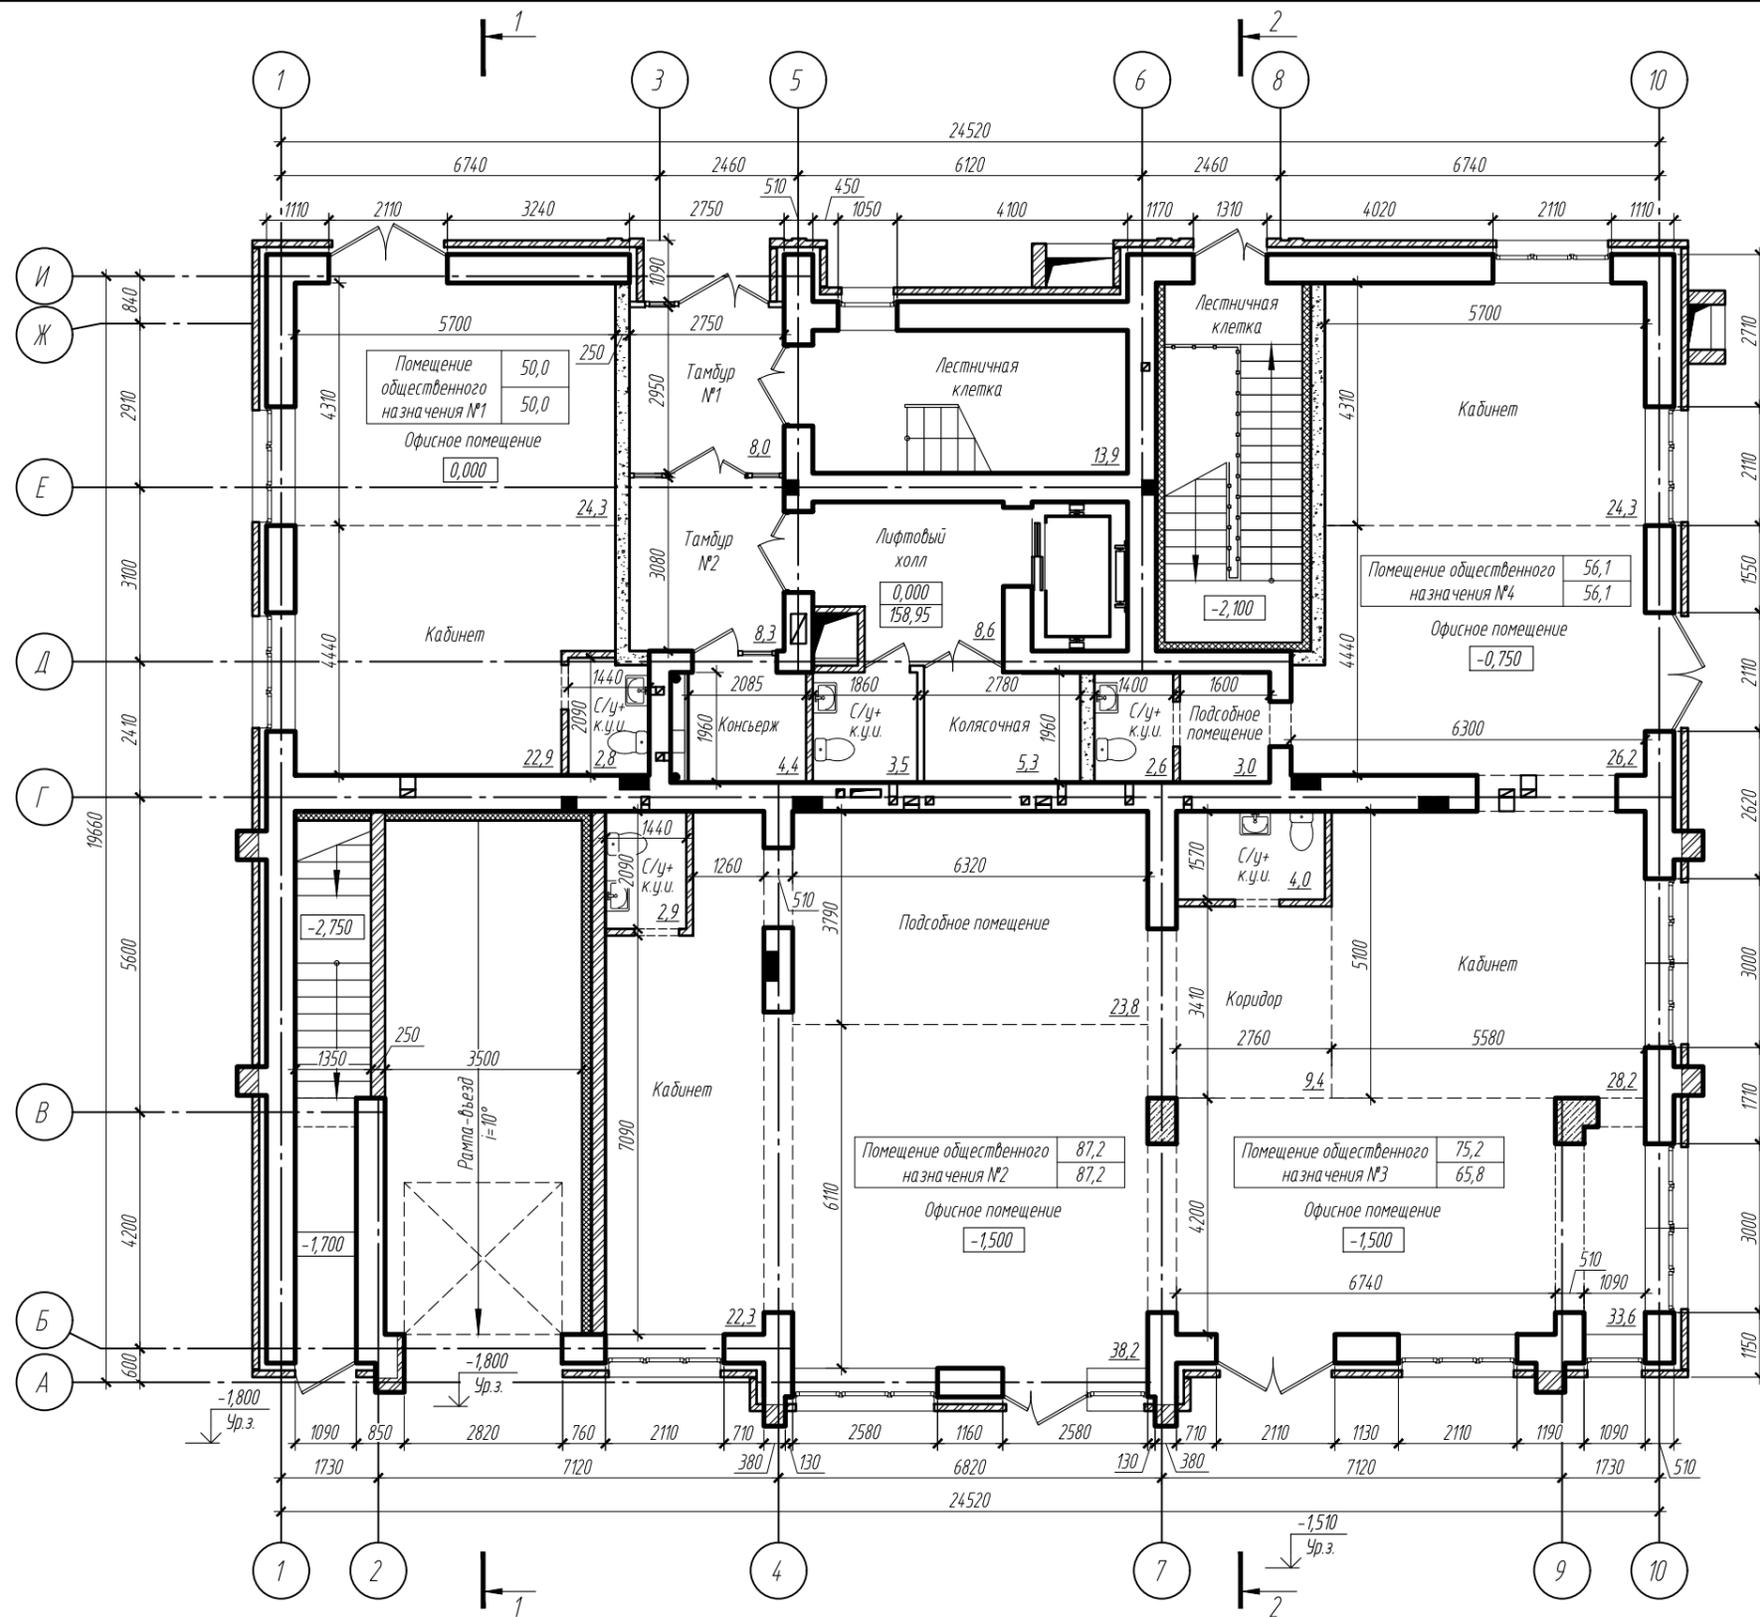

Взам. инв.Л
Подпись и дата
Инв.Л подл.

Наименование	Площадь офисных помещений, м ²	Полезная площадь, м ²	Расчетная площадь, м ²
Помещение общественного назначения №1	24,3	50,0	50,0
Помещение общественного назначения №2	38,2	87,2	87,2
Помещение общественного назначения №3	33,6	75,2	65,8
Помещение общественного назначения №4	26,2	56,1	56,1
Всего	122,3	268,5	259,1

Изм.	Кол.уч	Лист	№ док	Подпись	Дата
ГИП		Силин		<i>[Signature]</i>	
Архитектор		Чепуров		<i>[Signature]</i>	


П45-1-11/22-АР.ГЧ

Многоквартирный жилой дом с объектами общественного назначения по адресу:
г. Барнаул, ул. Пролетарская, 82

Стадия	Лист	Листов
П	10	

План 1 этажа

ООО ПСК "Гранит"
г. Барнаул

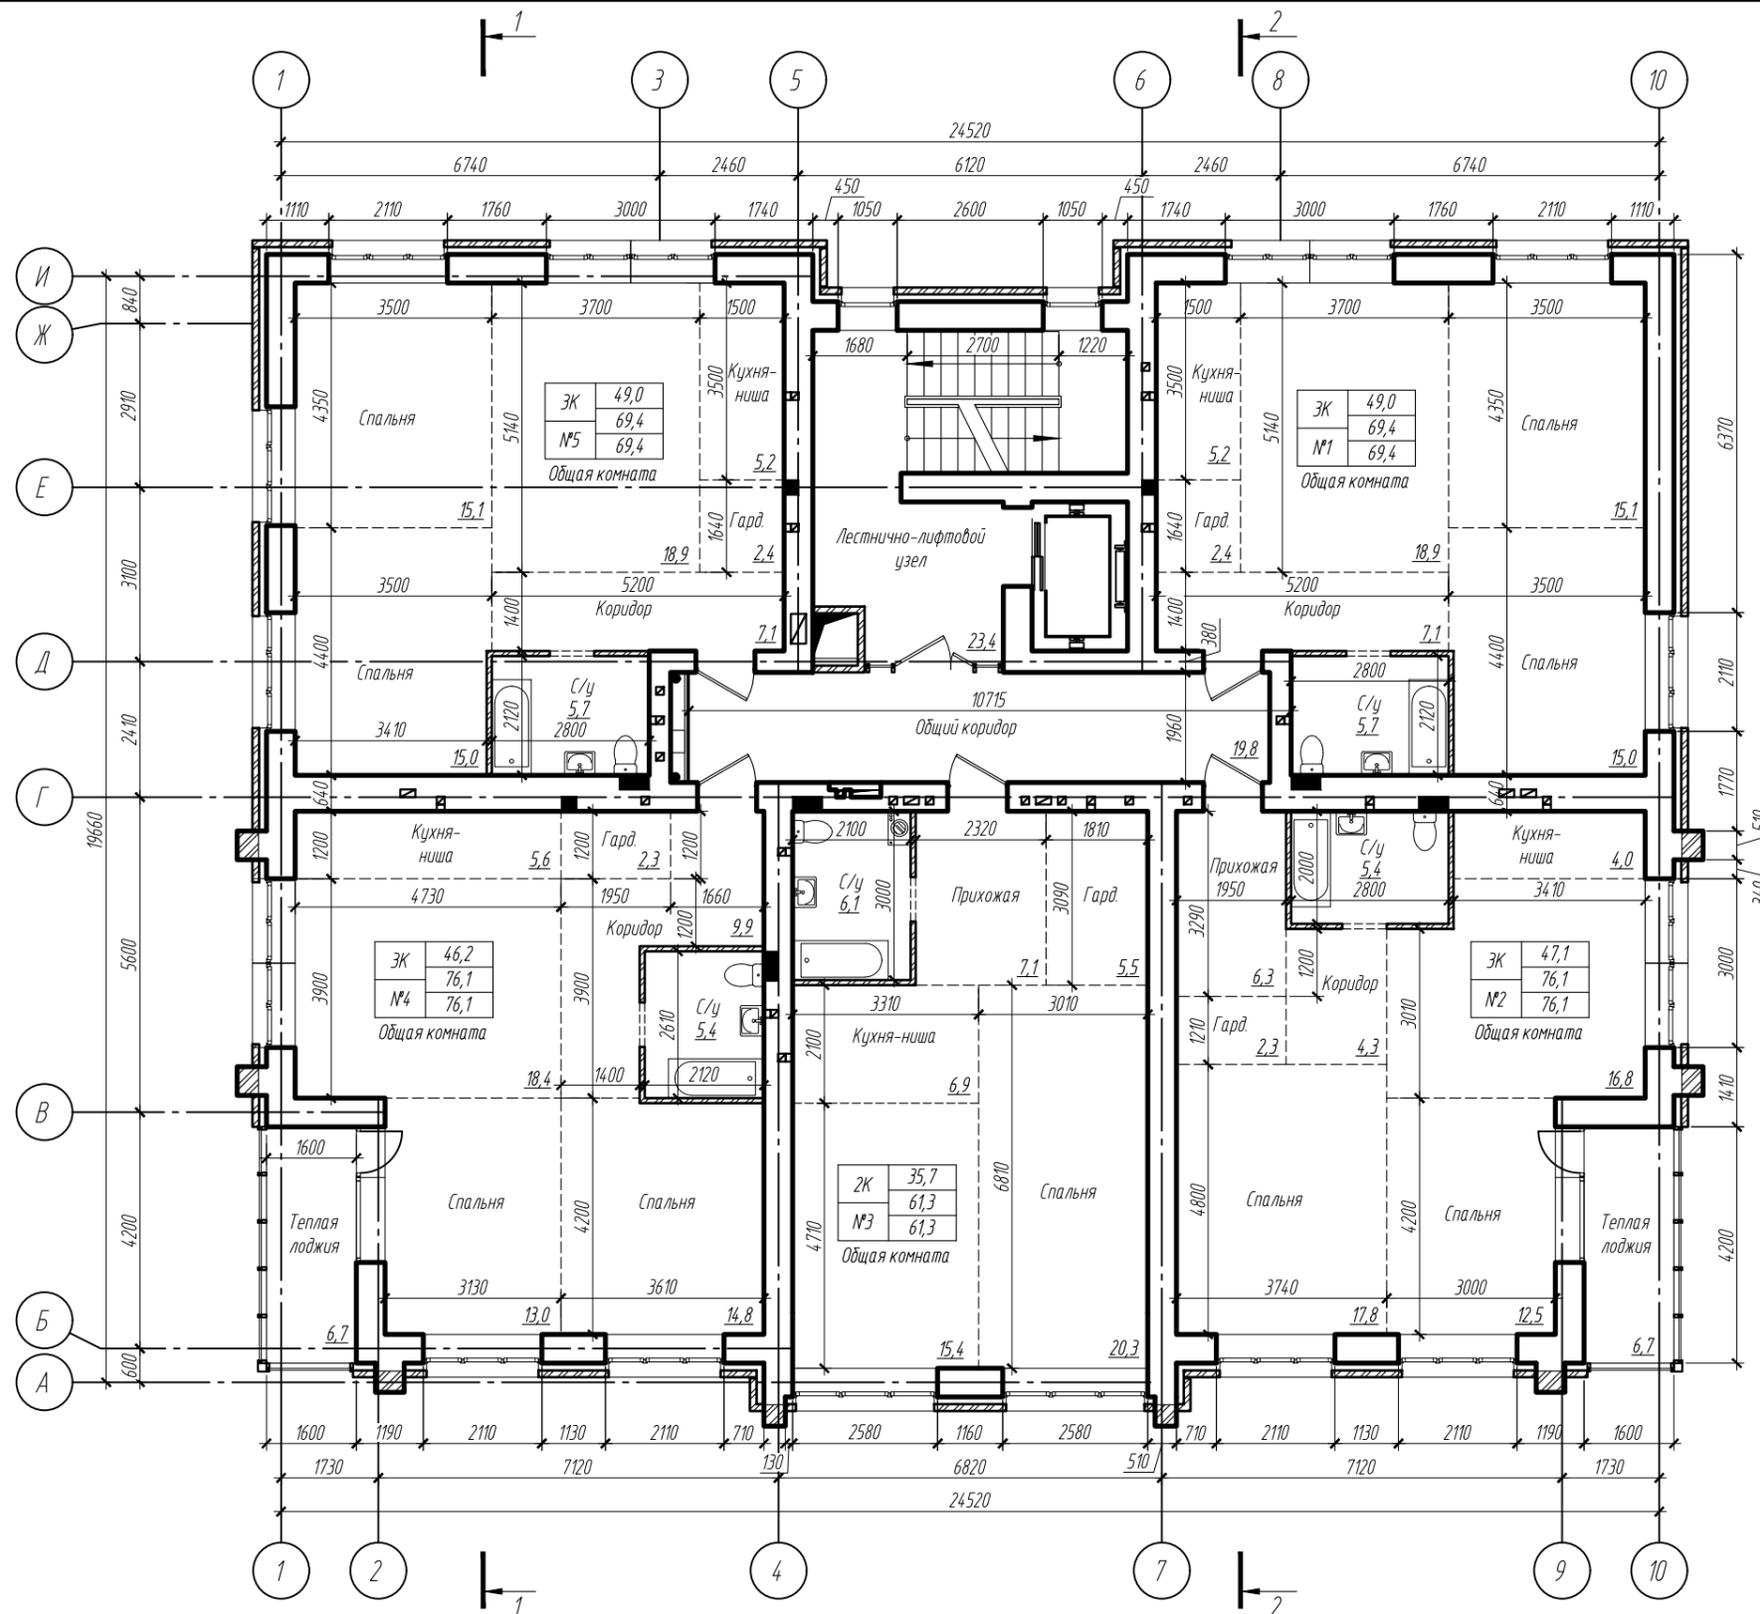

Технико-экономические показатели квартир

Номер квартиры	Жилая площадь квартиры	Площадь квартиры	Общая площадь квартиры	Число жилых комнат
№1	49,0	69,4	69,4	ЗК
№2	47,1	76,1	76,1	ЗК
№3	35,7	61,3	61,3	2К
№4	46,2	76,1	76,1	ЗК
№5	49,0	69,4	69,4	ЗК
Общий итог	227,0	352,3	352,3	

Изм.	Кол.уч	Лист	№ док	Подпись	Дата
ГИП		Силин		<i>[Signature]</i>	
Архитектор		Чепуров		<i>[Signature]</i>	

П45-1-11/22-АР.ГЧ

Многоквартирный жилой дом с объектами общественного назначения по адресу:
г. Барнаул, ул. Пролетарская, 82

Стадия	Лист	Листов
П	11	


План 2...5 этажей

ООО ПСК "Гранит"
г. Барнаул

Копировал:

Формат А3 (420x297 мм)

Взам. инв.Л
Подпись и дата
Инв.Л подл.

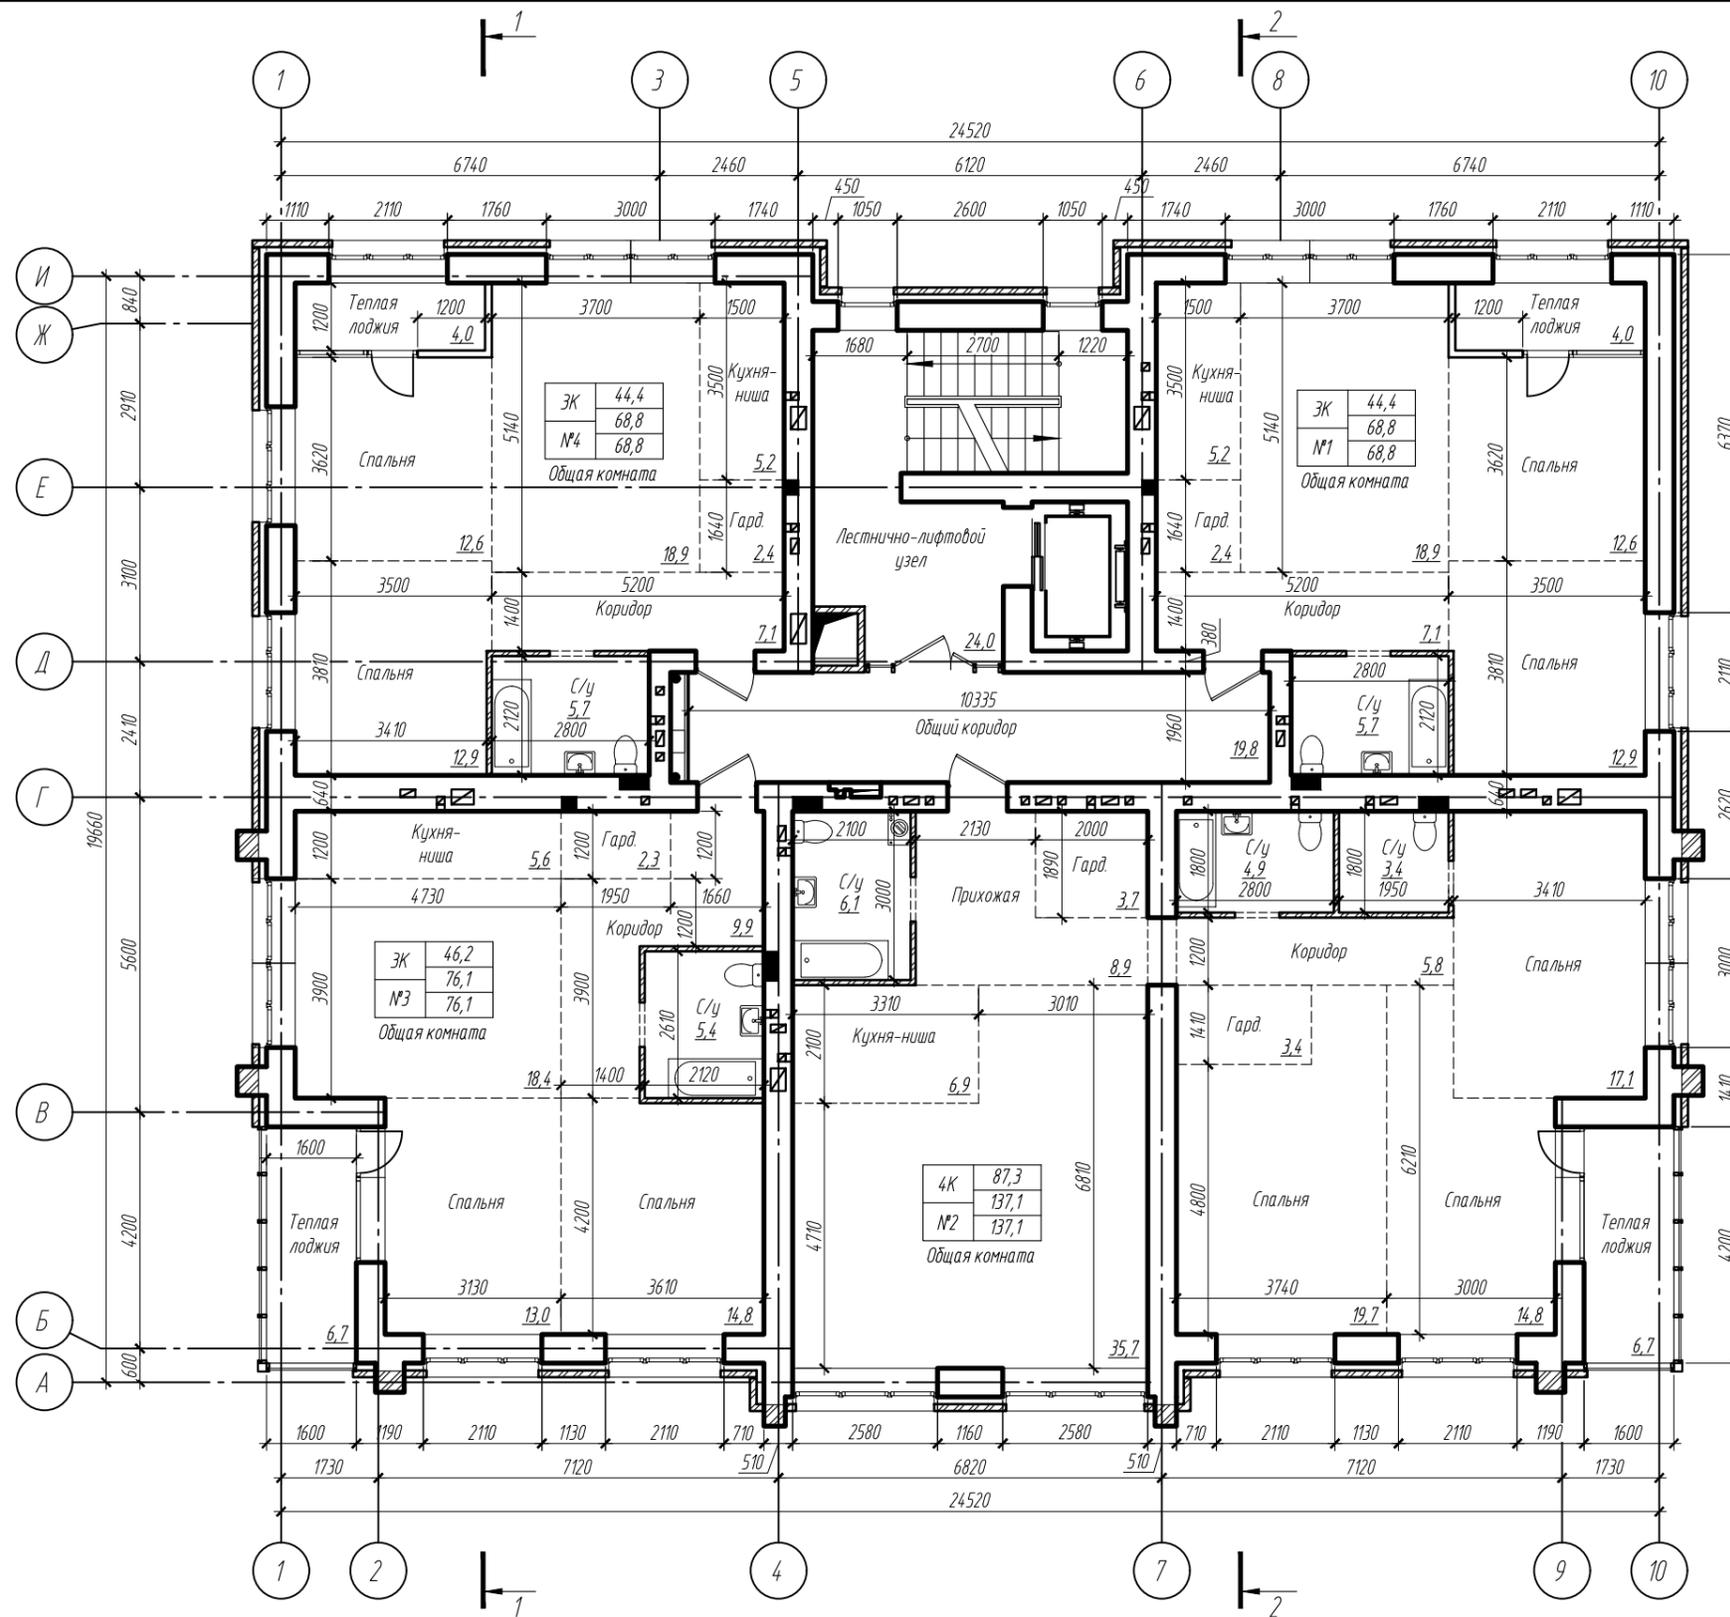

Технико-экономические показатели квартир

Номер квартиры	Жилая площадь квартиры	Площадь квартиры	Общая площадь квартиры	Число жилых комнат
№1	44,4	68,8	68,8	3К
№2	87,3	137,1	137,1	4К
№4	46,2	76,1	76,1	3К
№5	44,4	68,8	68,8	3К
Общий итог	222,3	350,8	350,8	

П45-1-11/22-АР.ГЧ

Многоквартирный жилой дом с объектами общественного назначения по адресу:
г. Барнаул, ул. Пролетарская, 82

Изм.	Кол.уч	Лист	№ док	Подпись	Дата
ГИП		Силин		<i>[Signature]</i>	
Архитектор		Чепуров		<i>[Signature]</i>	

Стадия	Лист	Листов
П	12	

План 6 этажа

ООО ПСК "Гранит"
г. Барнаул


Копировал:

Формат А3 (420x297 мм)

Взам. инв.Л

Подпись и дата

Инв.Л подл.

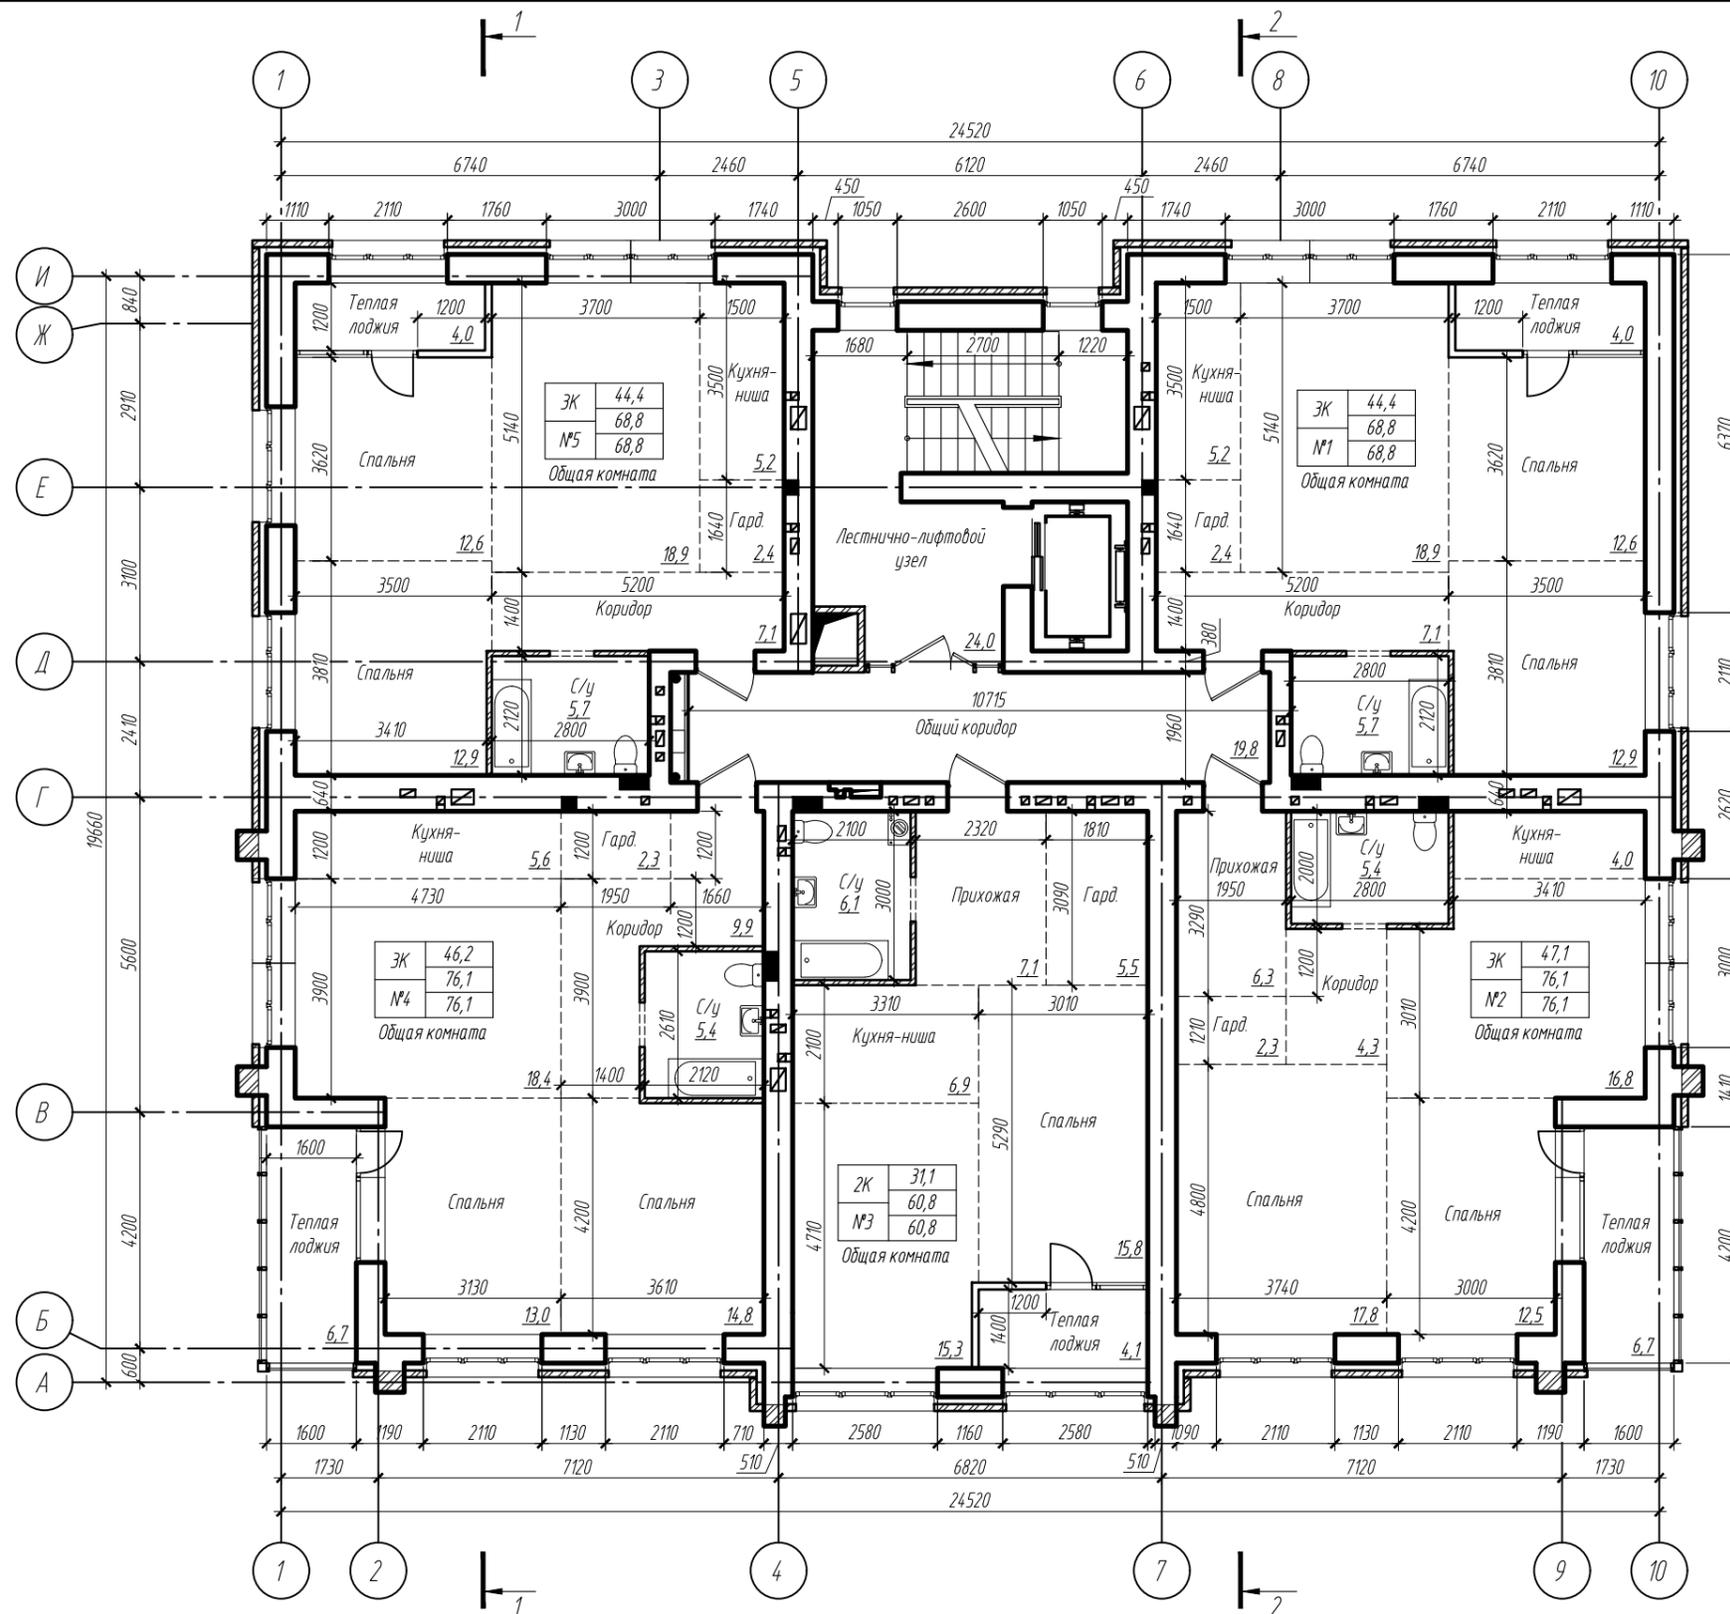

Технико-экономические показатели квартир


Номер квартиры	Жилая площадь квартиры	Площадь квартиры	Общая площадь квартиры	Число жилых комнат
№1	44,4	68,8	68,8	ЗК
№2	47,1	76,1	76,1	ЗК
№3	31,1	60,8	60,8	2К
№4	46,2	76,1	76,1	ЗК
№5	44,4	68,8	68,8	ЗК
Общий итог	213,2	350,6	350,6	

						П45-1-11/22-АР.ГЧ		
						Многоквартирный жилой дом с объектами общественного назначения по адресу: г. Барнаул, ул. Пролетарская, 82		
Изм.	Кол.уч	Лист	№ док	Подпись	Дата	Стадия	Лист	Листов
ГИП		Силин		<i>[Signature]</i>		П	13	
Архитектор		Чепуров		<i>[Signature]</i>		000 ПСК "Гранит" г. Барнаул		
						План 7 этажа		

Копировал:

Формат А3 (420x297 мм)

Взам. инв.Л
Подпись и дата
Инв.Л подл.

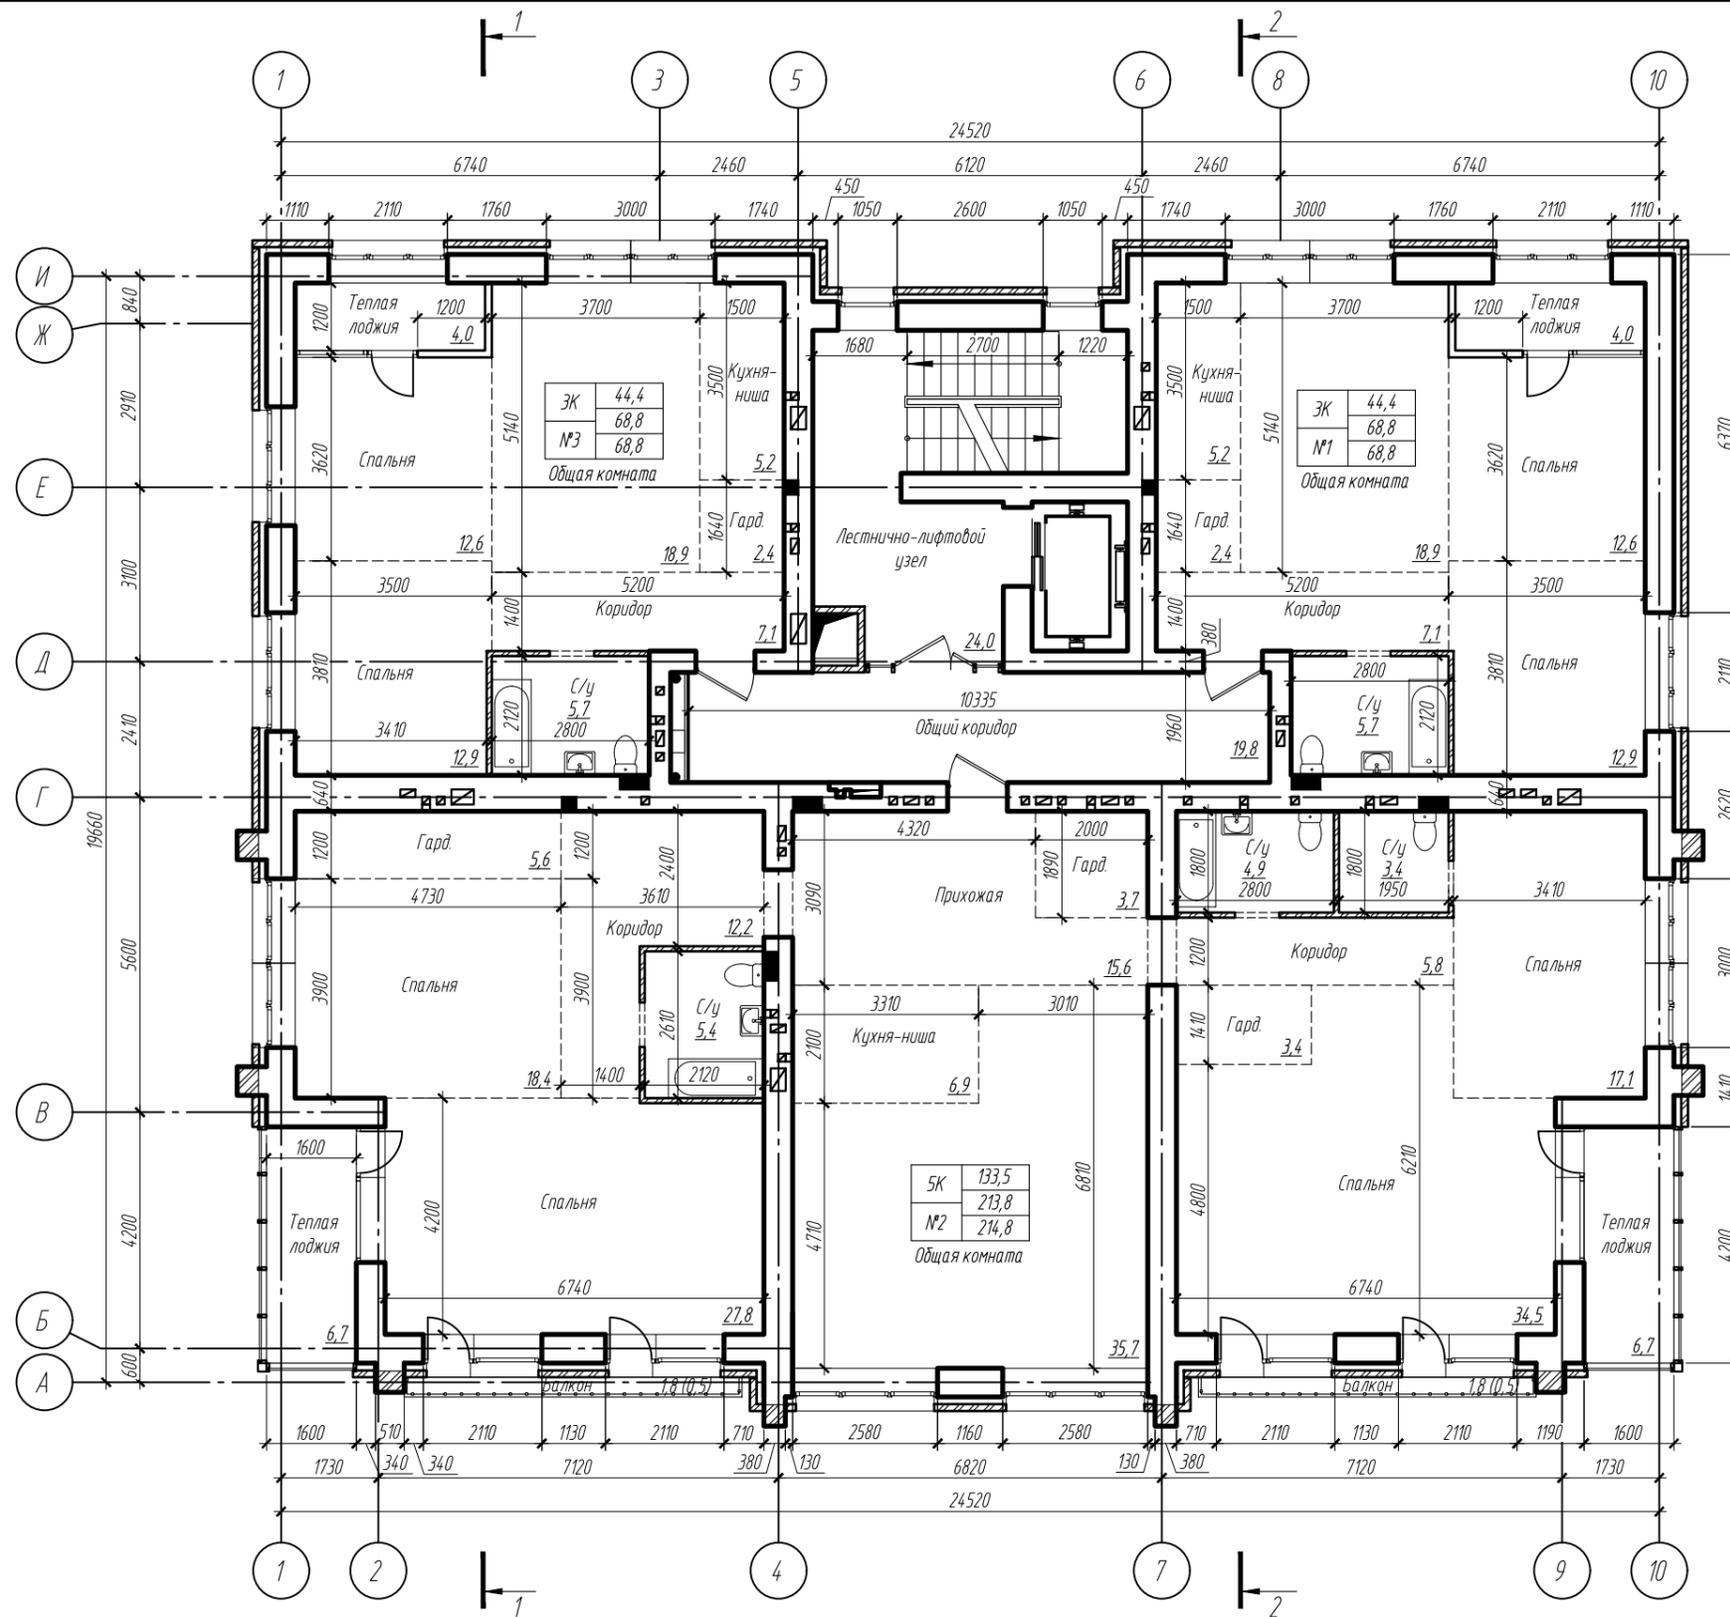

Технико-экономические показатели квартир

Номер квартиры	Жилая площадь квартиры	Площадь квартиры	Общая площадь квартиры	Число жилых комнат
№1	44,4	68,8	68,8	3К
№2	133,5	213,8	214,8	5К
№5	44,4	68,8	68,8	3К
Общий итог	222,3	351,4	352,4	

П45-1-11/22-АР.ГЧ

Многоквартирный жилой дом с объектами общественного назначения по адресу:
г. Барнаул, ул. Пролетарская, 82

Изм.	Кол.уч.	Лист	№ док.	Подпись	Дата
ГИП		Силин		<i>[Signature]</i>	
Архитектор		Чепуров		<i>[Signature]</i>	

Стадия	Лист	Листов
П	14	

План 8 этажа

ООО ПСК "Гранит"
г. Барнаул


Копировал:

Формат А3 (420x297 мм)

Взам. инв. N

Подпись и дата

Инв. N подл.

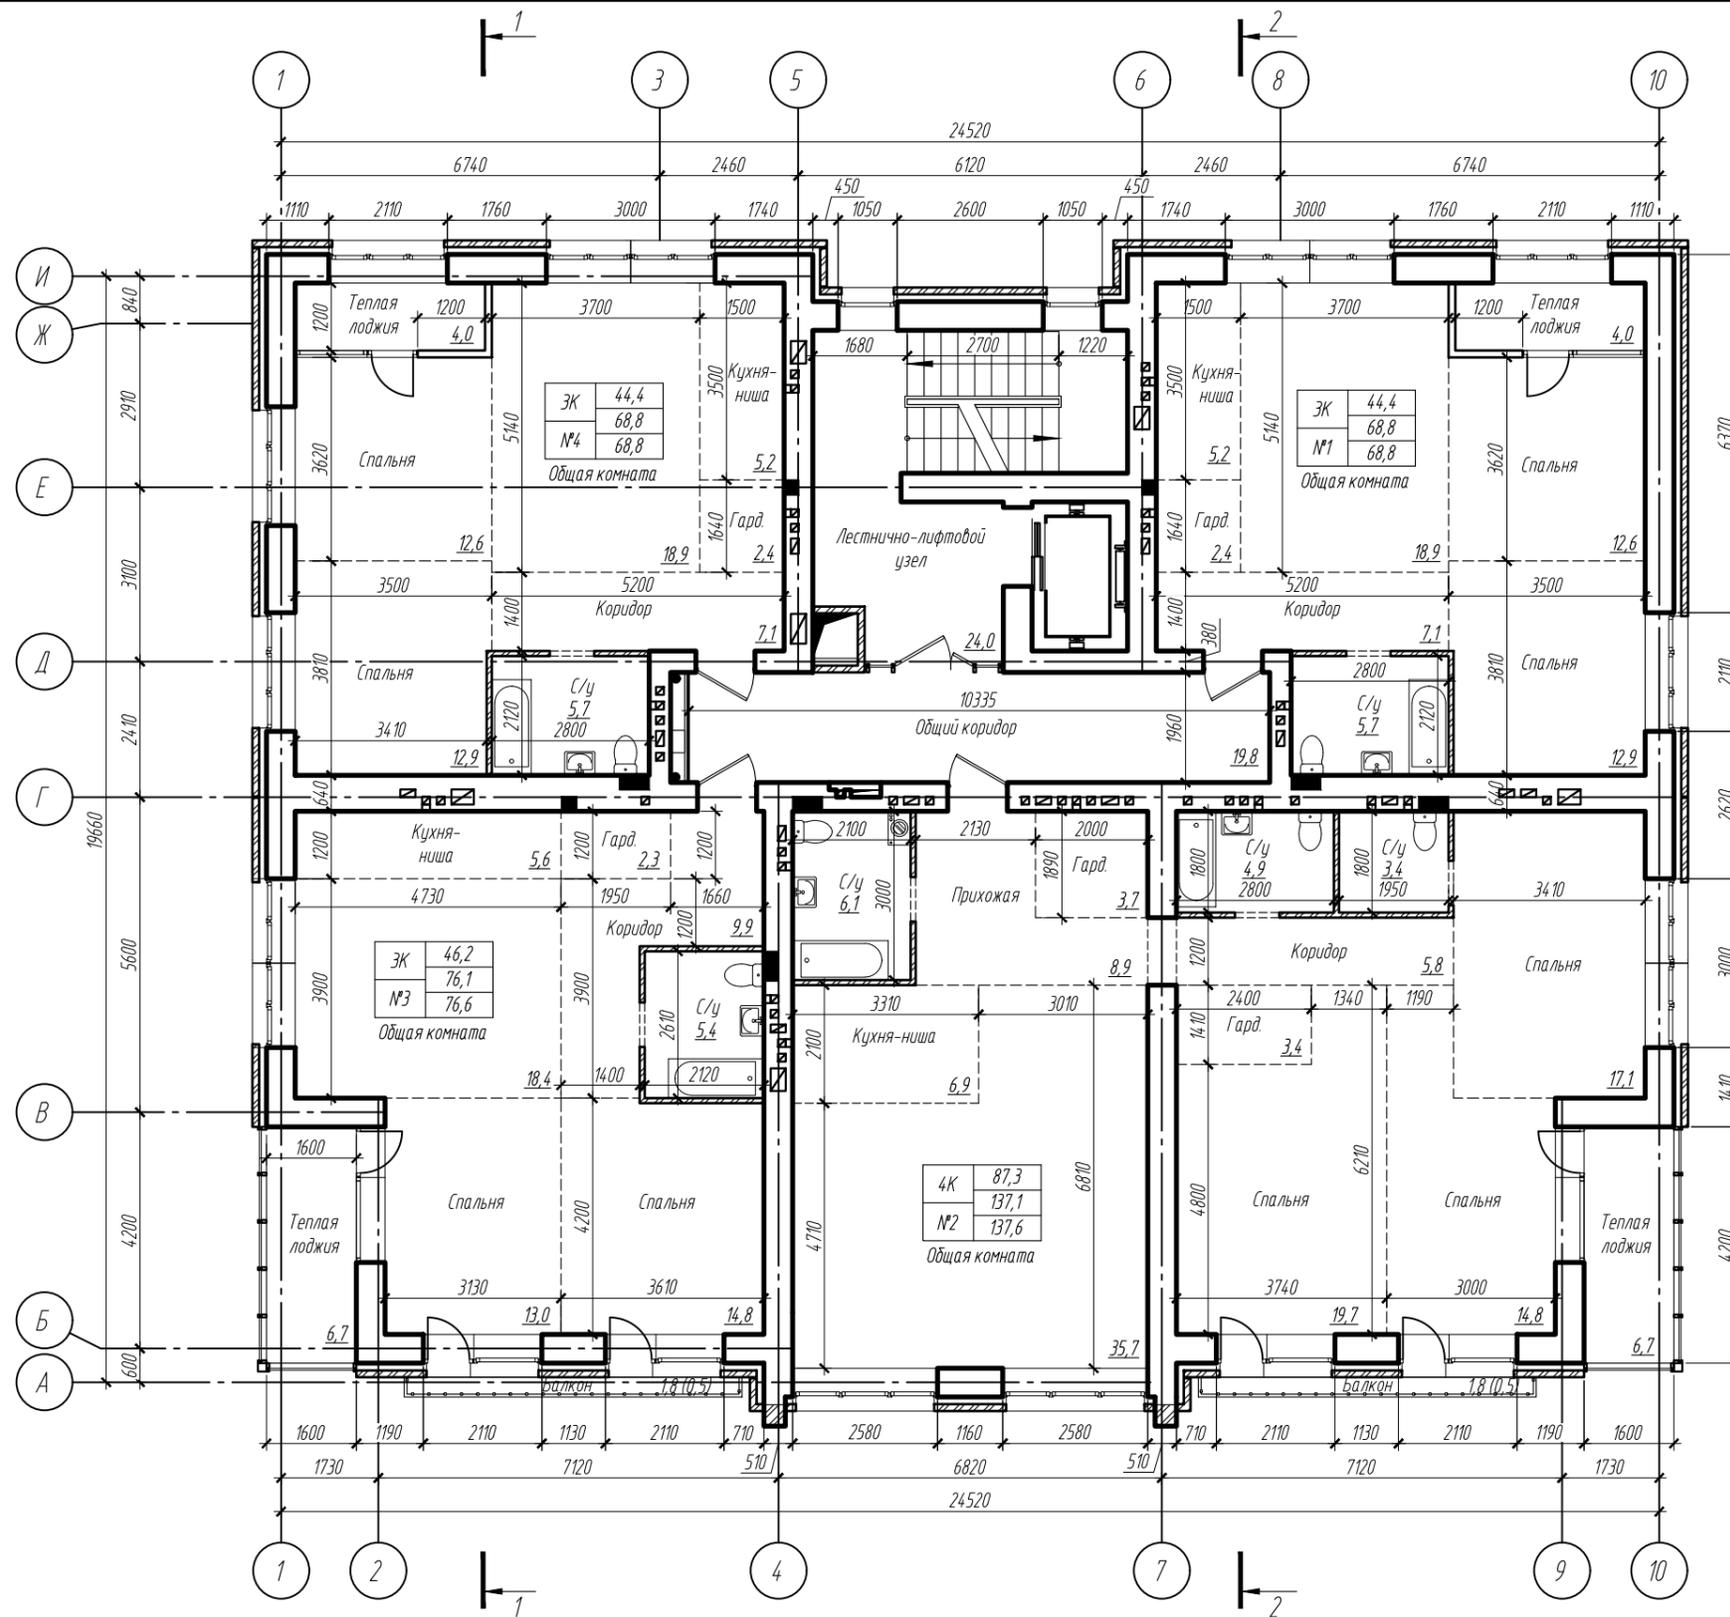

Технико-экономические показатели квартир

Номер квартиры	Жилая площадь квартиры	Площадь квартиры	Общая площадь квартиры	Число жилых комнат
№1	44,4	68,8	68,8	ЭК
№2	87,3	137,1	137,6	ЭК
№3	46,2	76,1	76,6	ЭК
№4	44,4	68,8	68,8	ЭК
Общий итог	222,3	350,8	351,8	

Изм.	Кол.уч	Лист	№ док	Подпись	Дата
ГИП		Силин		<i>[Signature]</i>	
Архитектор		Чепуров		<i>[Signature]</i>	

П45-1-11/22-АР.ГЧ

Многоквартирный жилой дом с объектами общественного назначения по адресу:
г. Барнаул, ул. Пролетарская, 82

Стадия	Лист	Листов
П	15	

План 9 этажа

ООО ПСК "Гранит"
г. Барнаул




Копировал:

Формат А3 (420x297 мм)

Взам. инв.Л

Подпись и дата


Инв.Л подл.

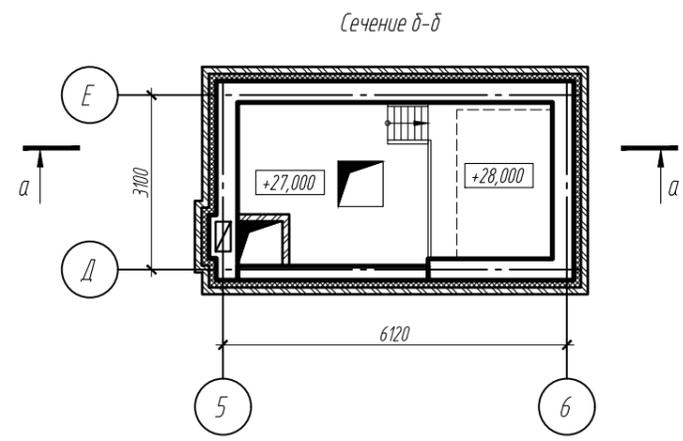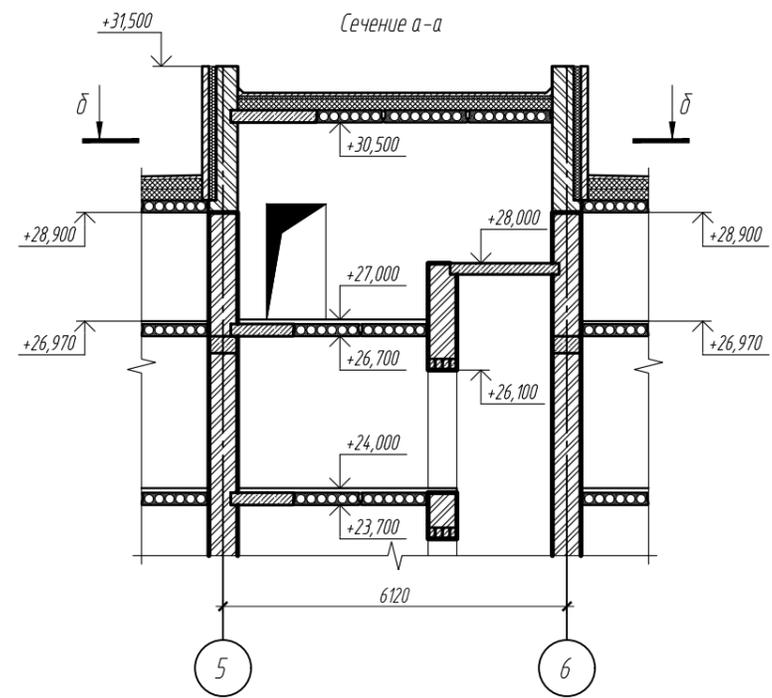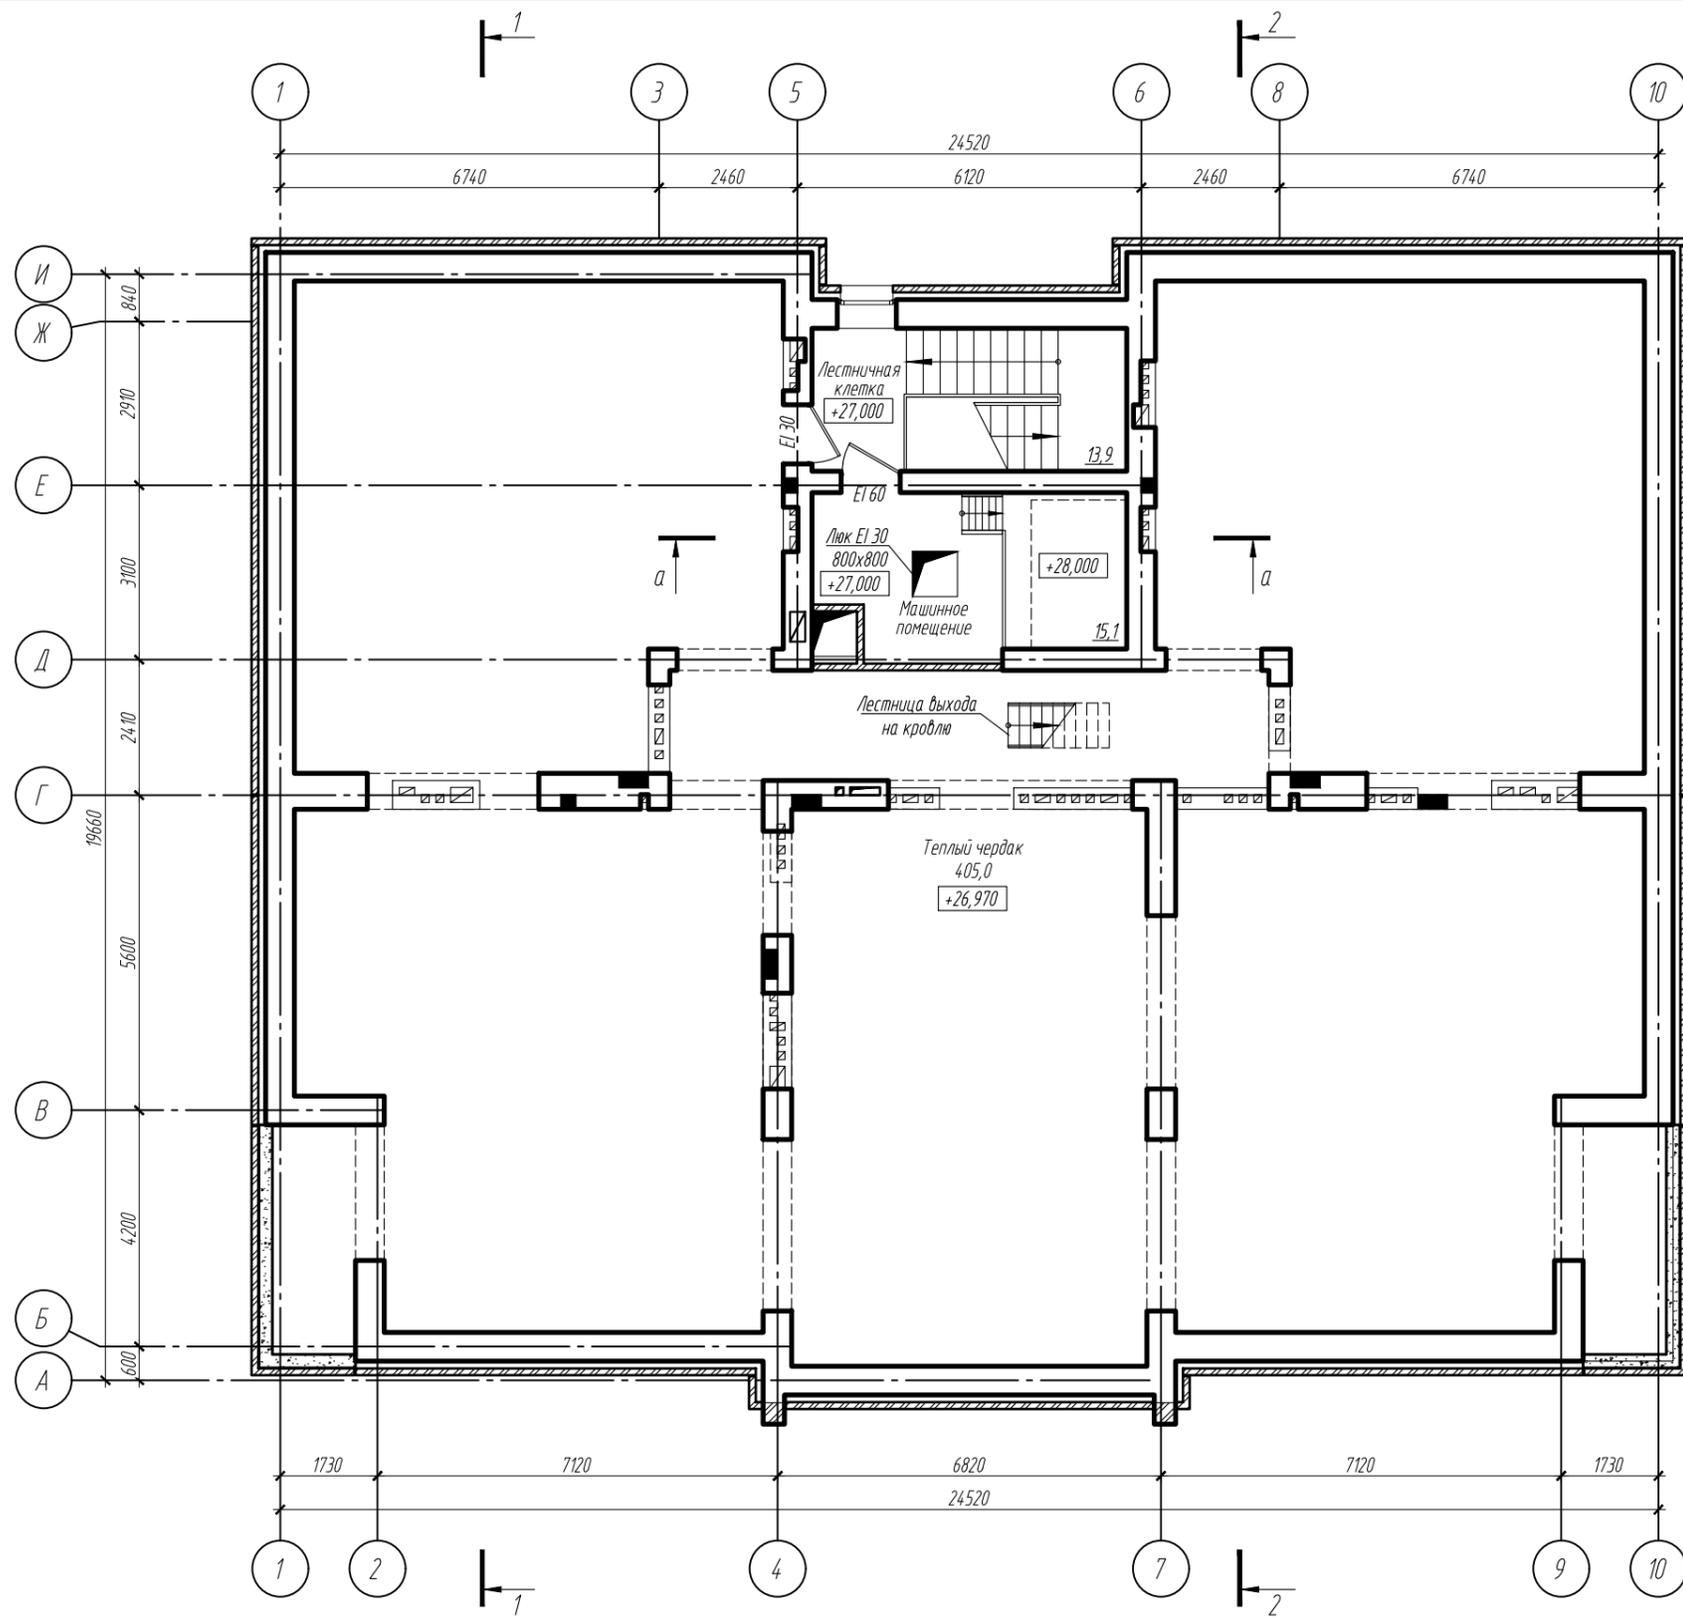

Взам. инв. N
Подпись и дата
Инв. N подл.

Изм.	Кол.уч	Лист	№ док	Подпись	Дата
ГИП		Силин		<i>[Signature]</i>	
Архитектор		Чепуров		<i>[Signature]</i>	

П45-1-11/22-АР.ГЧ		
Многоквартирный жилой дом с объектами общественного назначения по адресу: г. Барнаул, ул. Пролетарская, 82		
Стадия	Лист	Листов
П	16	
План чердака		ООО ПСК "Гранит" г. Барнаул

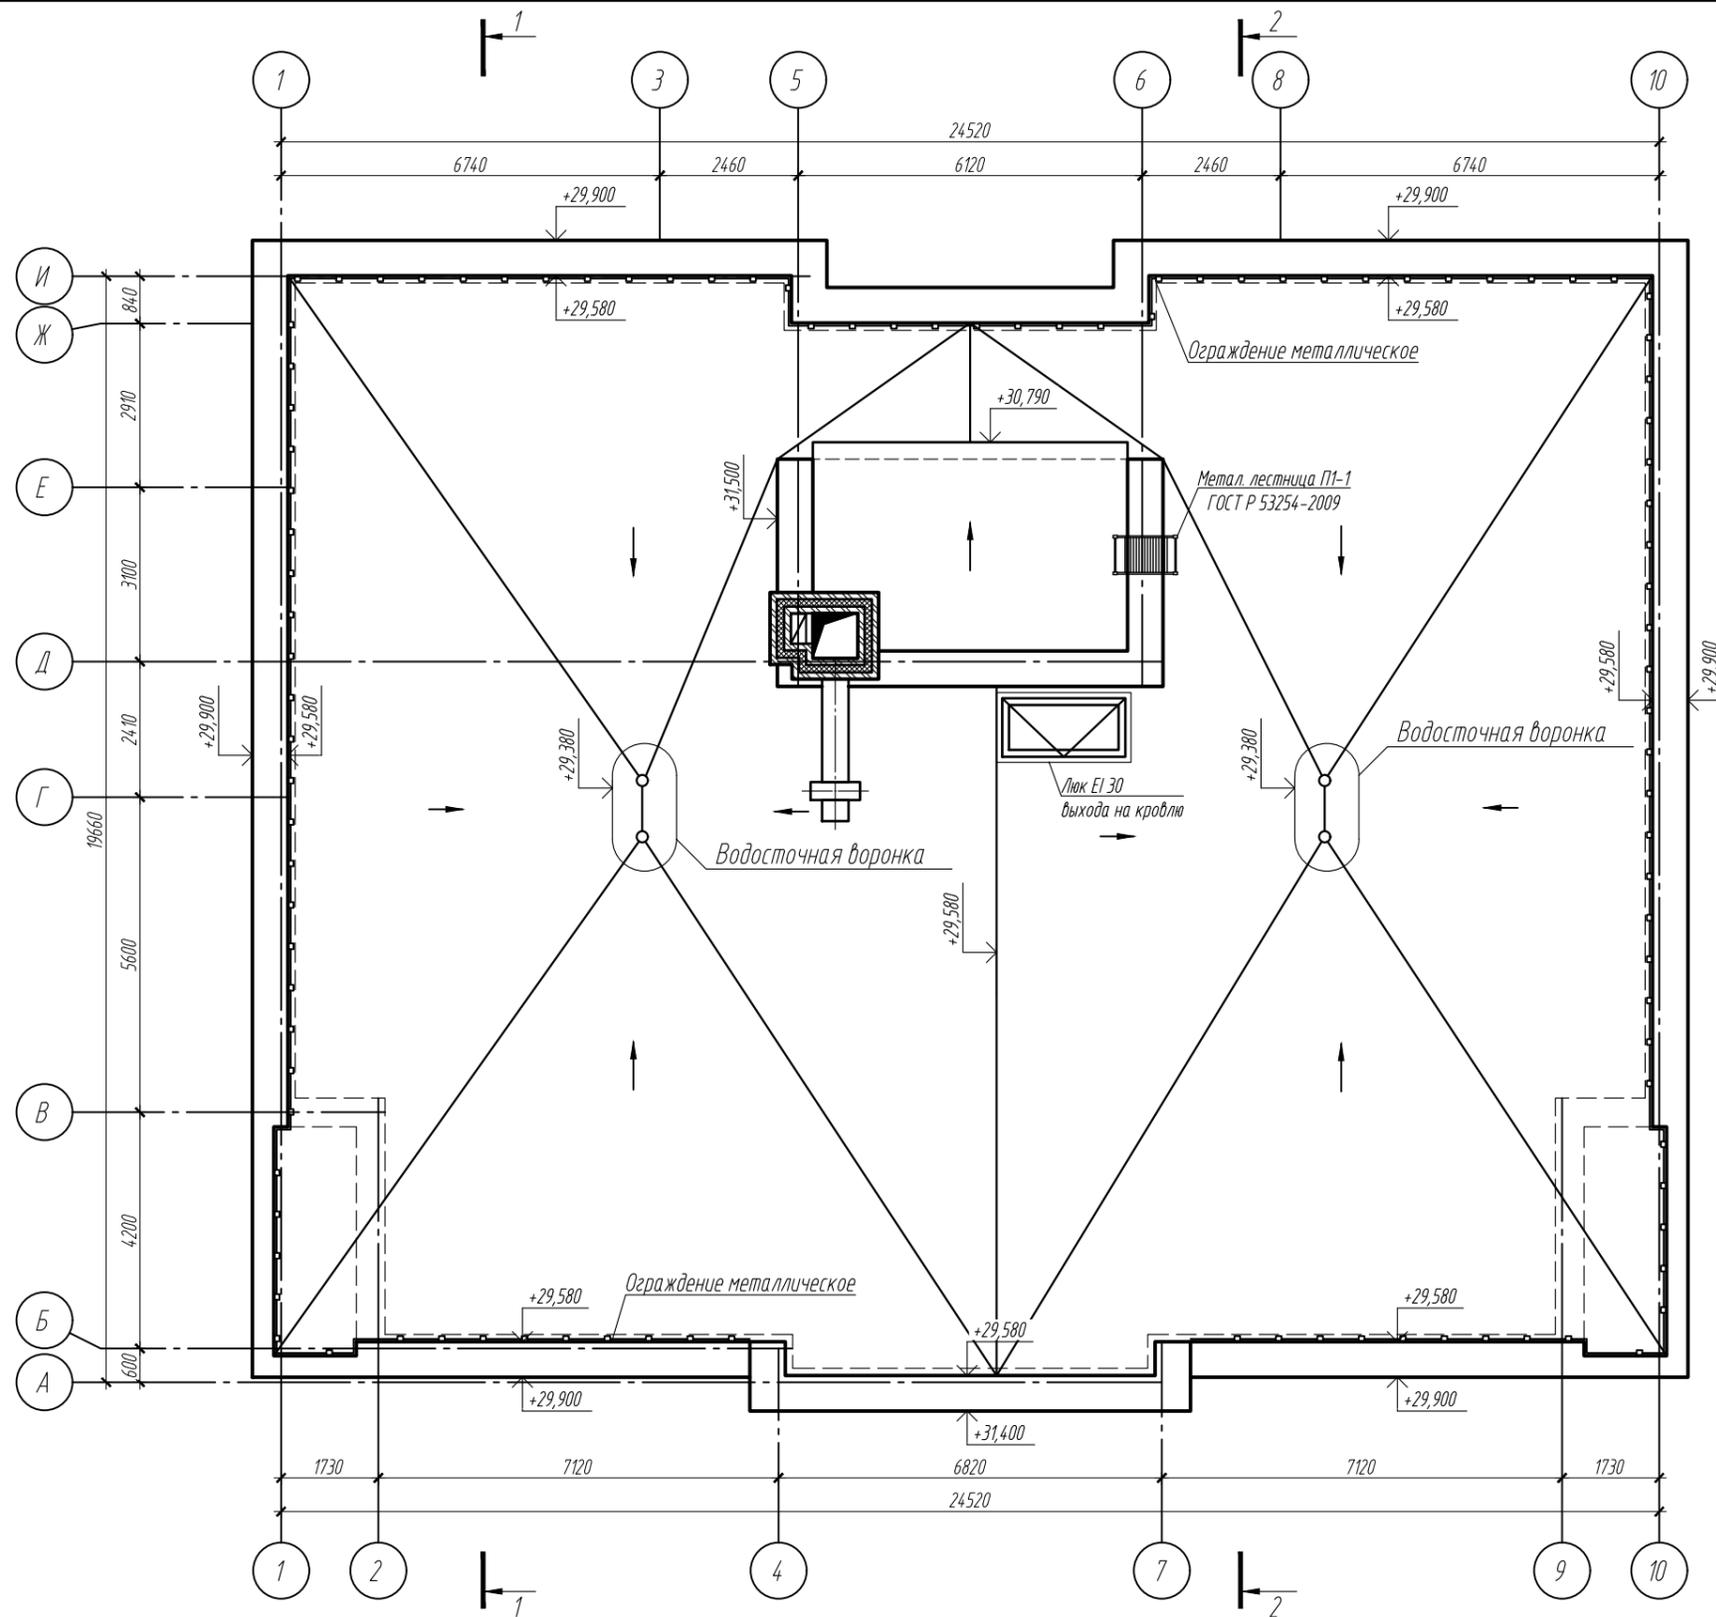


Взам. инв. N
 Подпись и дата
 Инв. N подл.

Изм.	Кол.уч	Лист	№ док	Подпись	Дата
ГИП		Силин		<i>[Signature]</i>	
Архитектор		Чепуров		<i>[Signature]</i>	

П45-1-11/22-АР.ГЧ		
Многоквартирный жилой дом с объектами общественного назначения по адресу: г. Барнаул, ул. Пролетарская, 82		
Стадия	Лист	Листов
П	17	
План кровли		ООО ПСК "Гранит" г. Барнаул


Инв. N подл.	Подпись и дата	Взам. инв. N

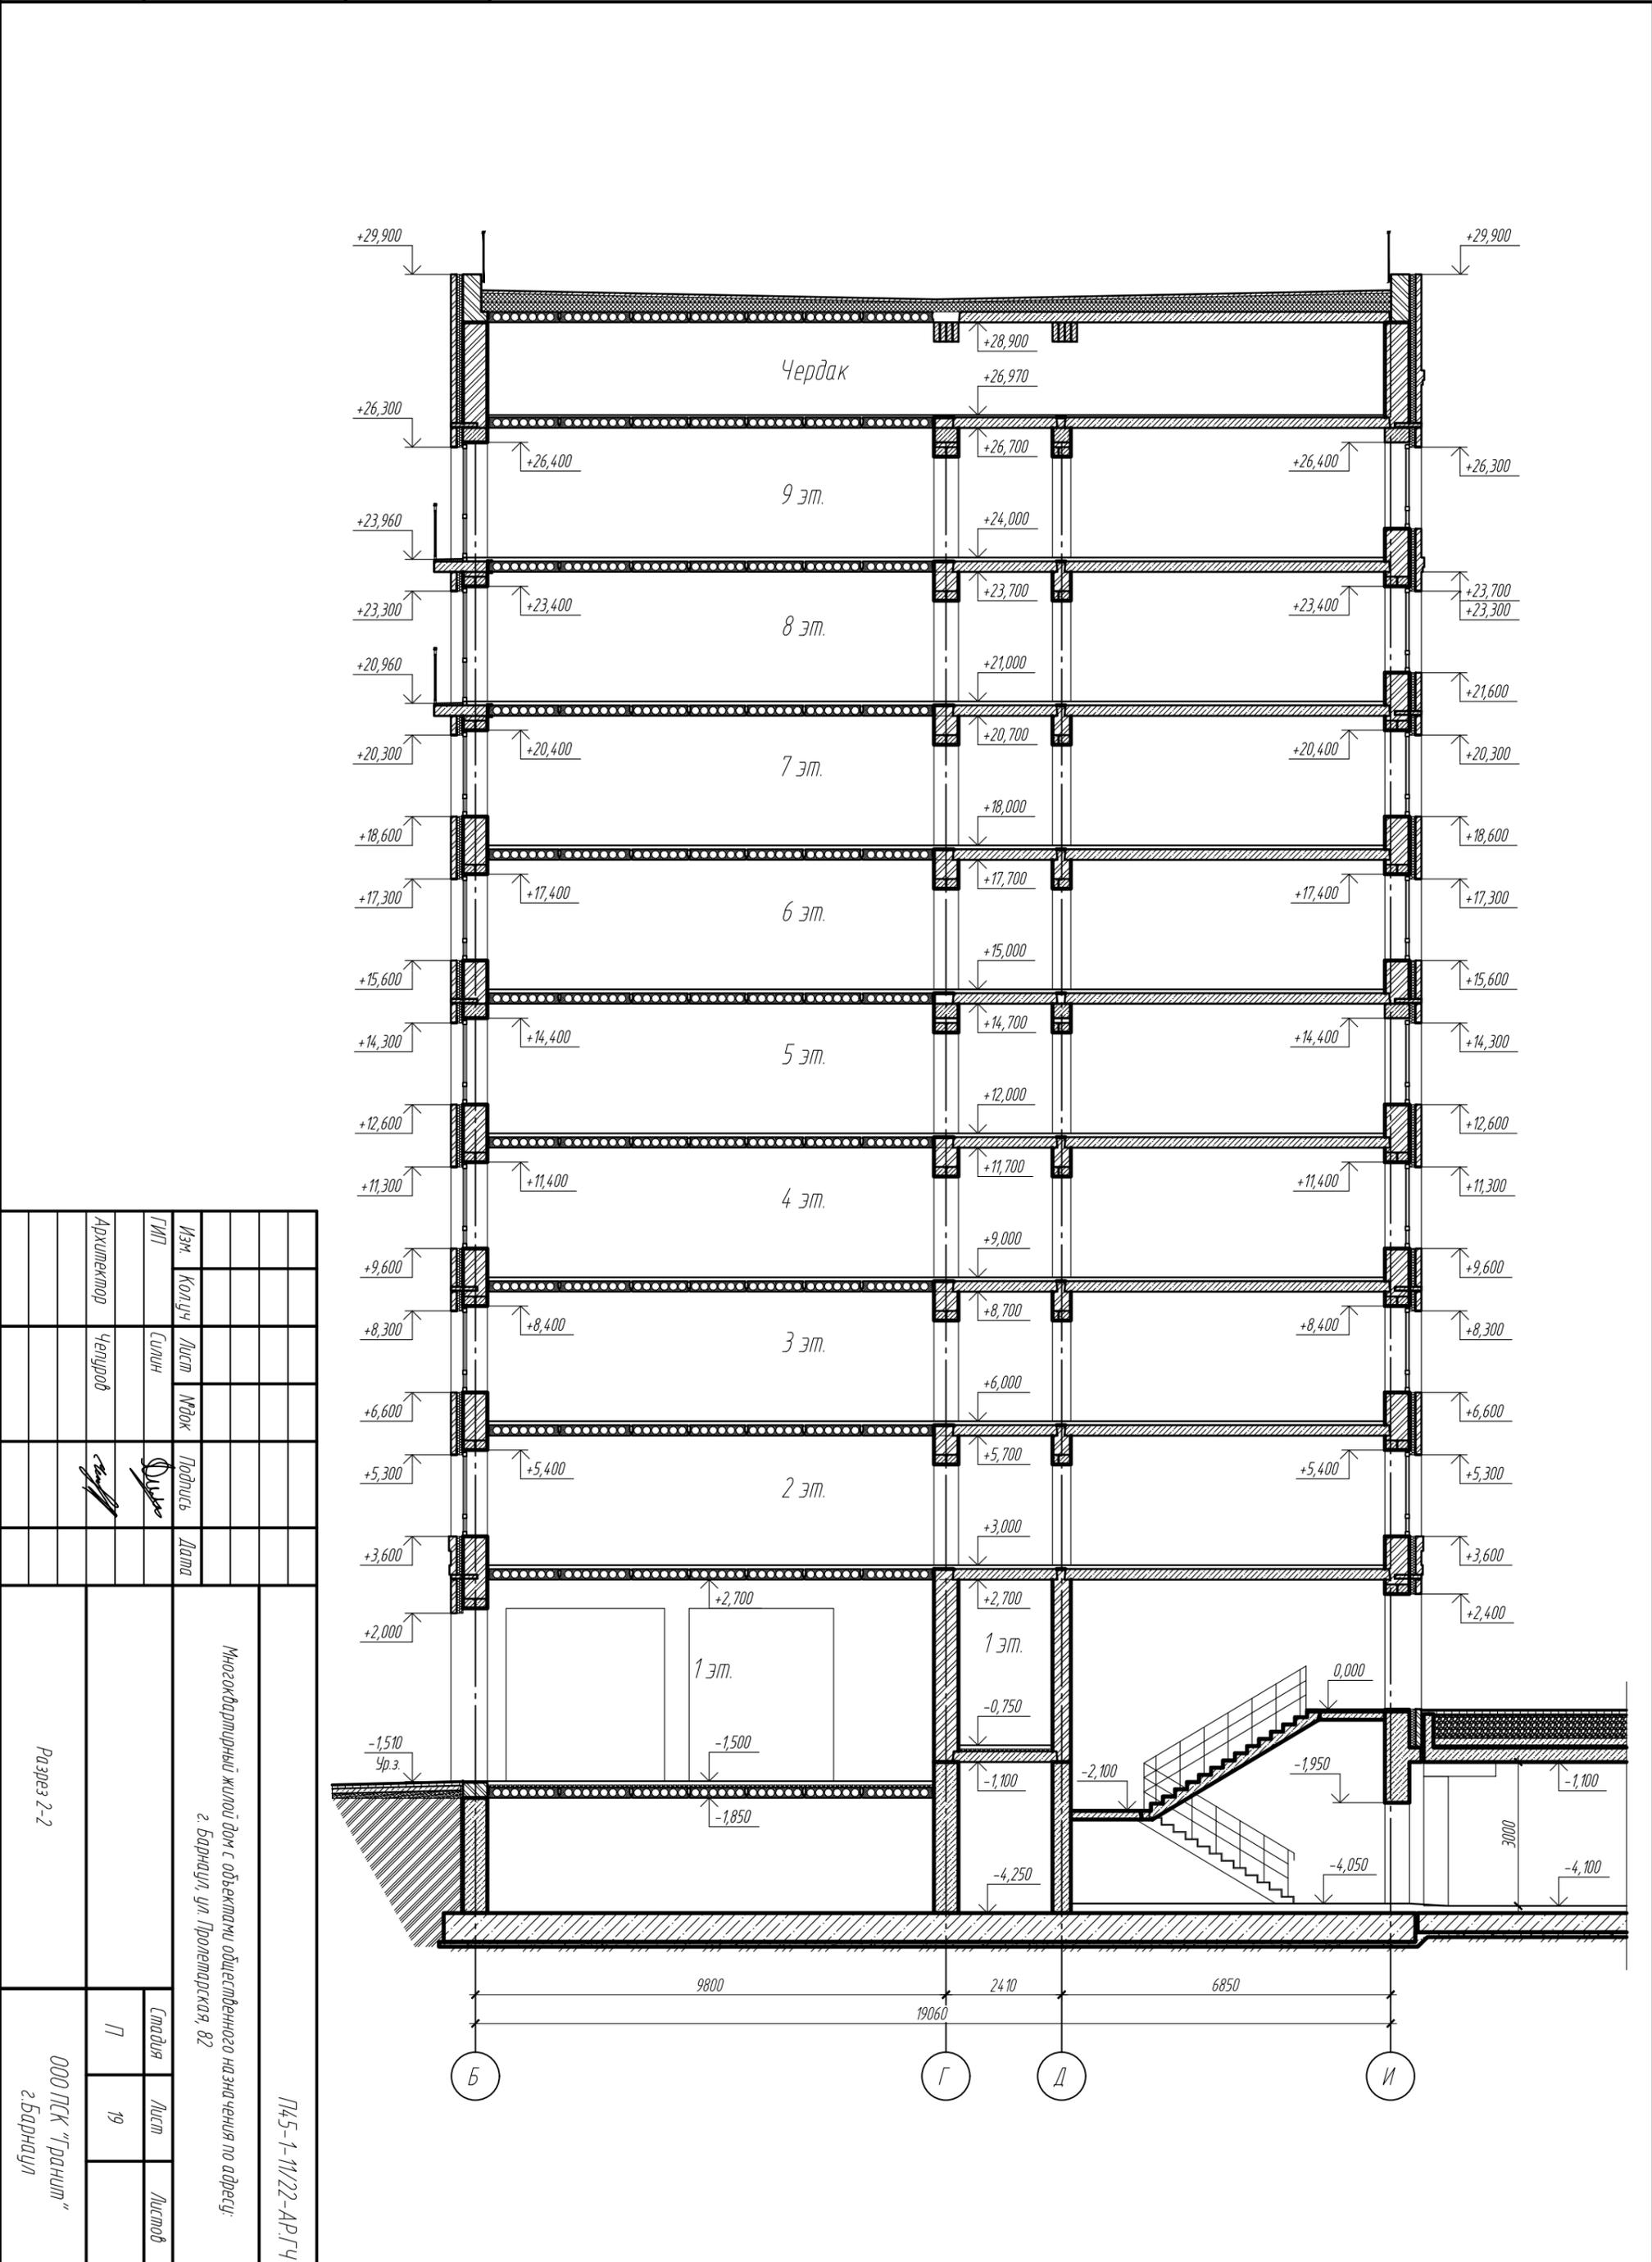

Архитектор	Челюдов	Силин	Мок	Подпись	Дата	Многоквартирный жилой дом с объектами общественного назначения по адресу: 2. Барнаул, ул. Пролетарская, 82	П45-1/11/22-АР ГЧ	Статья	Лист	Листов

Копировал:

Формат А3 (420x297 мм)

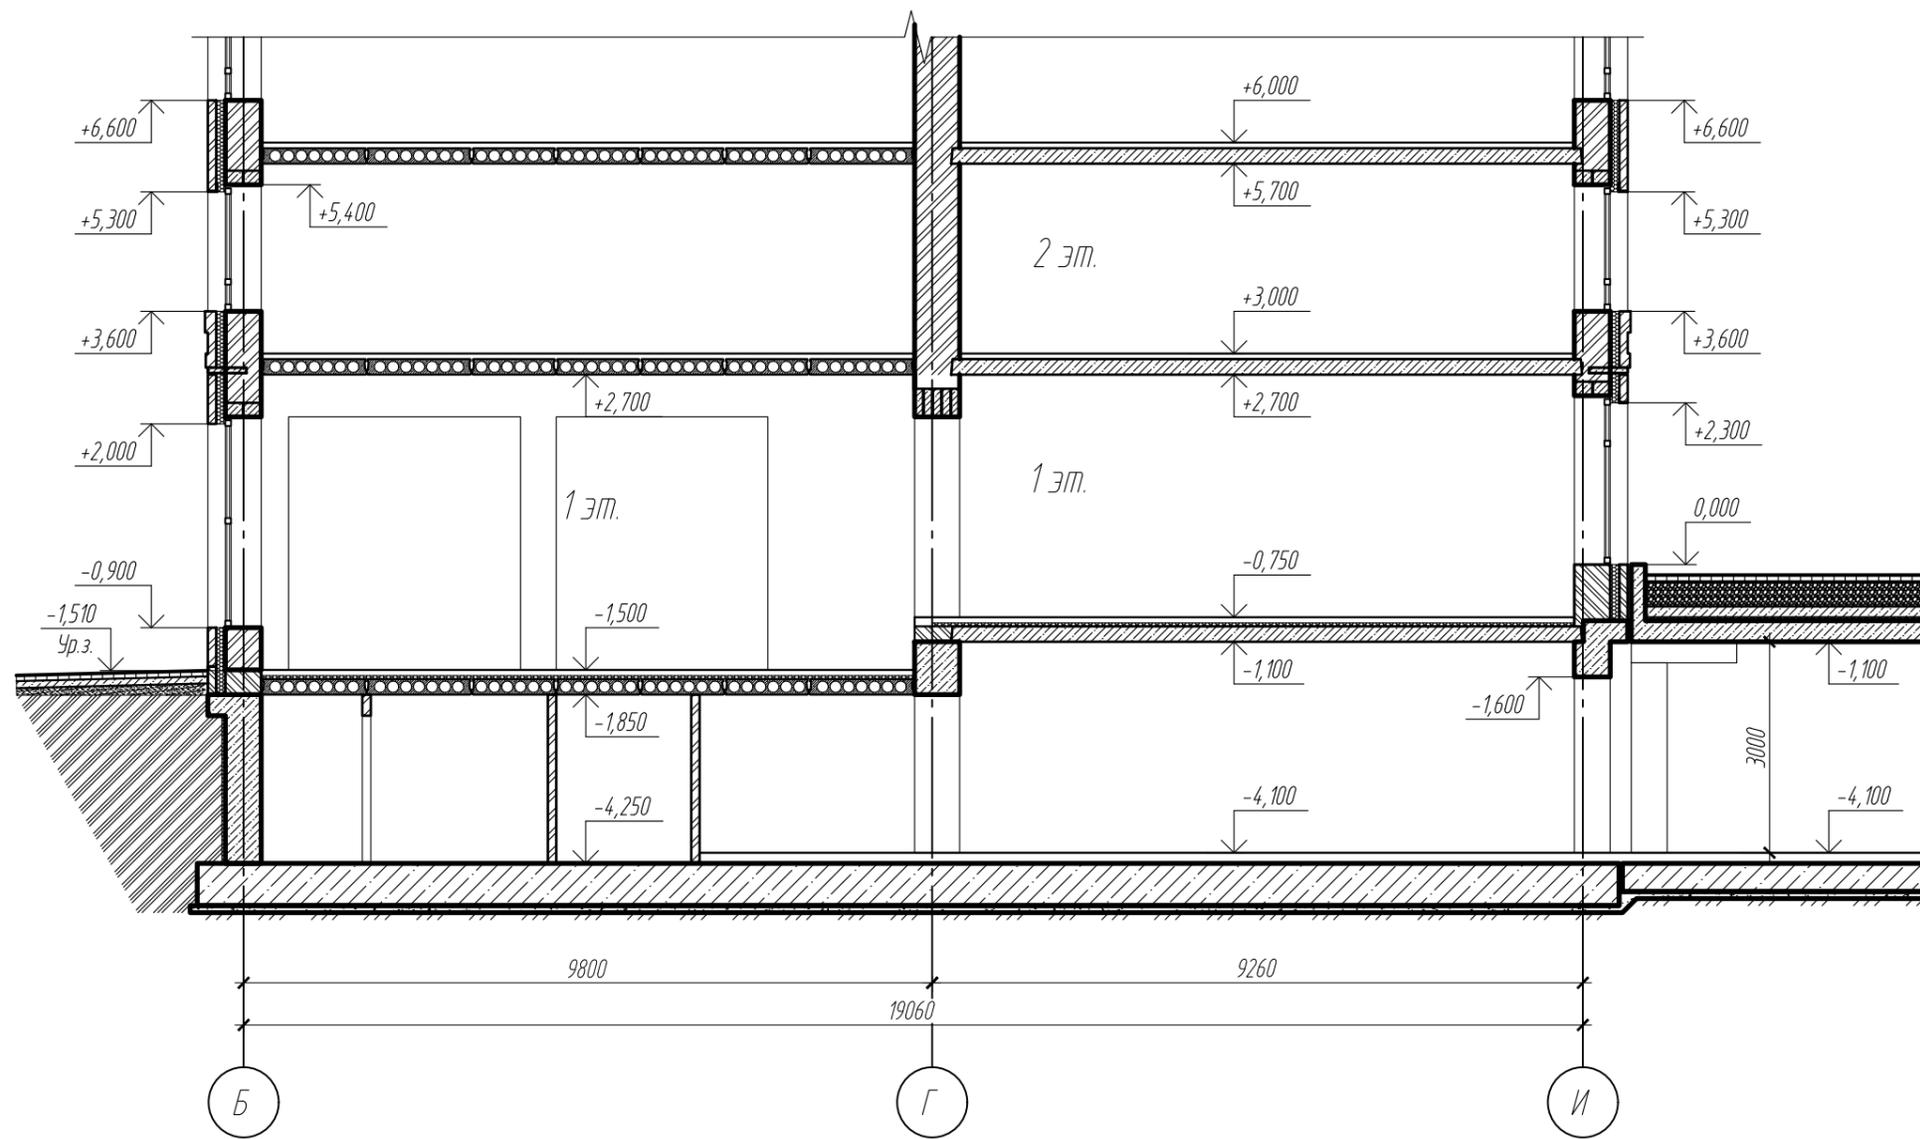

Взам. инв. N
Подпись и дата
Инв. N подл.

						П45-1-11/22-АР.ГЧ		
						Многоквартирный жилой дом с объектами общественного назначения по адресу: г. Барнаул, ул. Пролетарская, 82		
Изм.	Кол.уч	Лист	№ док	Подпись	Дата	Стадия	Лист	Листов
ГИП		Силин		<i>[Signature]</i>		П	20	
Архитектор		Чепуров		<i>[Signature]</i>				
						Сечение 3-3		
						ООО ПСК "Гранит" г. Барнаул		

1 (стены техподполья, подземной автостоянки)

Теплоизоляция – экструдированный пенополистирол – 50 мм
 Гидроизоляция “Техноэласт ЭПП” по СТО 72746455-3.1.11-2015 – 1 слой
 Огрунтовка битумным праймером за один раз
 Монолитная ж/б стена

2 (стены цоколя)

Кладка из бетонного кирпича с текстурой “рваный камень” – 120 мм
 Рихтовочный зазор – 10 мм
 Теплоизоляция – экструдированный пенополистирол – 120 мм
 Гидроизоляция “Техноэласт ЭПП” по СТО 72746455-3.1.11-2015 – 1 слой
 Огрунтовка битумным праймером за один раз
 Кладка из бетонного кирпича марки М150/монолитная ж/б стена – 510 мм

3 (наружные стены)

Кладка из керамического керамического полуторного облицовочного кирпича КР-Л-ПУ 250x120x88 1,4-НФ/М200/1,4/75 “Флэш” – 120 мм
 Рихтовочный зазор – 10 мм
 Теплоизоляция – экструдированный пенополистирол – 120 мм
 Кладка из силикатного кирпича СУРПо-М150/Ф25/1,8 по ГОСТ 379-2015 – 510 мм

4 (наружные стены)

Кладка из керамического кирпича КР-р-пу 250x120x88/1,4НФ/125/1,2/75 по ГОСТ 530-2012 и силикатного кирпича марки СУЛПо-М150/Ф75/2,0 по ГОСТ 379-2015 (см. Паспорт цветового решения фасадов) – 120 мм
 Рихтовочный зазор – 10 мм
 Теплоизоляция – экструдированный пенополистирол – 120 мм
 Кладка из силикатного кирпича СУРПо-М150/Ф25/1,8 по ГОСТ 379-2015 – 510 мм

5 (паралеты)

Кладка из силикатного кирпича марки СУЛПо-М150/Ф75/2,0 по ГОСТ 379-2015 – 120 мм
 Рихтовочный зазор – 10 мм
 Теплоизоляция – экструдированный пенополистирол – 120 мм
 Кладка из бетонного кирпича марки М150 – 380 мм

6 (паралеты)

Кладка из бетонного кирпича марки М150 с наружным облицовочным слоем из силикатного кирпича марки СУЛПо-М150/Ф75/2,0 по ГОСТ 379-2015 общей толщиной 380 мм

7 (пол в местах общего пользования)

Покрытие – плитка крупноформатная керамическая нескользящая на клею с затиркой швов водоотталкивающей затиркой – 10 мм
 Цементно-песчаная стяжка М150 – 70 мм
 Ж/б пустотная плита перекрытия – 220 мм

8 (пол лестничных площадок)

Покрытие – плитка керамическая матовая нескользящая на клею (ГОСТ 6787-2001) с затиркой швов водоотталкивающей затиркой – 20 мм
 Лестничная площадка

9 (пол помещений общественного назначения)

Чистовая отделка (проектом не предусматривается)
 Армированная цементно-песчаная стяжка М150 – 70 мм
 Полиэтиленовая пленка ГОСТ 10354-82* – 1 слой
 Утеплитель – экструдированный пенополистирол – 50 мм
 Полиэтиленовая пленка ГОСТ 10354-82* – 1 слой
 Ж/б пустотная плита перекрытия – 220 мм

10 (пол жилых помещениях 2-9 этажей, теплые лоджии)

Чистовая отделка (проектом не предусматривается)
 Армированная цементно-песчаная стяжка М150 – 70 мм
 Шумоизоляция “Мегаспан ПЛ” – 8 мм
 Ж/б пустотная плита перекрытия – 220 мм

11 (пол чердака)

Гидроизоляция – “Техноэласт ЭПП” по СТО 72746455-3.1.11-2015 – 1 слой
 Огрунтовка битумным праймером за один раз
 Стяжка из цементно-песчаного раствора М150 – 50 мм
 Полиэтиленовая пленка ГОСТ 10354-82* – 1 слой
 Ж/б пустотная плита перекрытия – 220 мм

12 (покрытие)

“Техноэласт ЭПП” по СТО 72746455-3.1.11-2015 – 1 слой
 “Техноэласт ЭПП” по СТО 72746455-3.1.11-2015 – 1 слой
 Огрунтовка битумным праймером за один раз
 Стяжка из мелко-зернистого бетона В20 /армированная сеткой Ø4 Вр-1 100x100 мм/ – 50 мм
 Полиэтиленовая пленка ГОСТ 10354-82* – 1 слой
 Утеплитель пенополистирольные плиты от 200 до 400 мм с учетом разуклонки 1,5%
 Полиэтиленовая пленка ГОСТ 10354-82* – 1 слой
 Ж/б пустотная плита перекрытия – 220 мм

13 (проезд над рампой)

Конструкция пола
 Железобетонное перекрытие
 Минераловатные плиты “Эковер Вент-Фасад” $\gamma=72...88$ кг/м³ – 200 мм
 Подвесной потолок на двухуровневом каркасе типа П232 с однослойной обшивкой из плит КНАУФ-Файерборд толщиной 12,5мм
 Подшивка – профилированный лист с полимерным покрытием С-8х1150-А по металлическому каркасу

14 (рампа)

Смесь асфальтобетонная ГОСТ 9128-2013 – 50 мм
 Монолитная ж/б плита – 200 мм
 Засыпка непучинистым грунтом

15 (проезды подземной автостоянки)

Пол из бетона В15 по уклону (переменн.) – 50...150 мм
 Монолитная фундаментная плита (см. раздел КР)

Взам. инв.Н

Подпись и дата

Инв.Н подл.

						П45-1-11/22-АР.ГЧ		
						Многоквартирный жилой дом с объектами общественного назначения по адресу: г. Барнаул, ул. Пролетарская, 82		
Изм.	Кол.уч	Лист	№ док	Подпись	Дата	Стадия	Лист	Листов
ГИП		Силин				П	21	
Архитектор		Чепуров						
						Пояснения к многослойным конструкциям		
						ООО ПСК “Гранит” г.Барнаул		