## Общество с ограниченной ответственностью "ЖИЛИЩНО-СТРОИТЕЛЬНАЯ ИНДУСТРИЯ"

# Жилой дом N12 по генплану III Южного жилого района по ул. Маршала Конева в г. Вологде

Адрес объекта: г. Вологда, ул. Летчика Каберова, жилой дом N12 по ГП

### Проектная документация

Раздел 2 ПЗУ

"Схема планировочной организации земельного участка"

03/20- $\Pi 3 Y$ 

Изм.	N док.	Подпись	Дата

г. Вологда

2022 г

## Общество с ограниченной ответственностью "ЖИЛИЩНО-СТРОИТЕЛЬНАЯ ИНДУСТРИЯ"

# Жилой дом N12 по генплану III Южного жилого района по ул. Маршала Конева в г. Вологде

Адрес объекта: г. Вологда, ул. Летчика Каберова, жилой дом N12 по ГП

## Проектная документация

Раздел 2 ПЗУ

"Схема планировочной организации земельного участка"

03/20- $\Pi 3 Y$ 

ГИП \_ Новиков А. Н.

ГАП Унерен Сергеев В. А.

г. Вологда

Подпись и дата

Инв. N подл.

2022 г

-							03/20 ПЗУ	Лист
	Изм.	Кол.уч	Лист	N док.	Подпись	Дата	03/20-ПЗУ	1

#### Состав тома:

1. (	Состав то	ма			•••••	•••••	лист 2
2. (	Состав пр	оекта	• • • • • • • • • • • • • • • • • • • •				лист 3
3. (	Обшие по	ложени			•••••		пист 4
				й организации земельного участ		•••••	лист 5
,	•			ьного участка, предоставленног а капитального строительства		J	ист 5
		-		анитарно-защитных зон объект делах границ земельного участн			пист 5
в с ли зем рег	оответсті бо докуми мельный у гламента	вии с гр ентами участок или в о	оадос об и не р	вочной организации земельного троительным и техническим ре спользовании земельного участ распространяется действие градо тении его не устанавливается гр	гламен ка (есл острои радостр	тами и на гельног оитель	-
				ие показатели земельного участ ия объекта капитального строи	_		пист 6
то рек	м чмсле р онструки	ешений ии от п	і́ по і	й по инженерной подготовке тер инженерной защите территории дствий опасных геологических гных и грунтовых вод	и объе процес	ектов ссов,	пист 7
e) O	писание	организ	ации	и рельефа вертикальной планиро	овкой	J	ист 7
ж) (	Описание	решени	ий по	благоустройству территории	•••••		ист 7
BH	ешний и і за (для об	внутрен ъектов	ний непр	нспортных коммуникаций, обес проезд к объекту капитального ооизводственного назначения)	строит	`ель- л	
			-				
					03/20	)-ПЗУ	7.TY
Изм. Кол.уч	Лист N док.	Подпись	Дата	Жилой дом N12 по генплану района по ул. Маршала Коне			
ГИП Рук ПО	Новиков Джавадова	Hornos Mas			Стадия П	Лист 2	Листов
Разраб. Н. контр.	Шихова Катаргина	Mekeel Hmj	-	Состав тома	"Жилс	ООО гройин	дустрия"

Взам.инв. N

Инв. N подл. Подпись и дата

#### Состав проекта:

Раздел 1. 03/20-ПЗ Пояснительная записка

Раздел 2. 03/20-ПЗУ Схема планировочной организации участка

Раздел 3. 03/20-АР Архитектурные решения

Раздел 4. 03/20-КР Конструктивные и объемно-планировочные решения

Раздел 5. Сведения об инженерном оборудовании, о сетях инженернотехнического обеспечения, перечень инженерно-технических мероприятий, содержание технологических решений.

-подраздел 03/20-ИОС 5.1 Система электроснабжения

-подраздел 03/20-ИОС 5.2 Система водоснабжения и водоотведения

-подраздел 03/20-ИОС 5.3 Отопление, вентиляция

-подраздел 03/20-ИОС 5.4 Сети связи

Раздел 6. 03/20-ПОС Проект организации строительства

Раздел 8. 03/20-ООС Мероприятия по охране окружающей среды

Раздел 9. 03/20-ПБ Мероприятия по обеспечению пожарной безопасности

Раздел 10. 03/20-ОДИ Мероприятия по обеспечению доступа инвалидов

Раздел 10.1 03/20-БЭ Требования к обеспечению безопасной эксплуатации объектов капитального строительства

Раздел 11.1 03/20-ЭЭ Мероприятия по обеспечению соблюдению требований энергетической эффективности и требований оснащенности зданий, строений и сооружений приборами учета используемых ресурсов. Энергетический паспорт.

Взам.инв.N										
дата								03/20	0-П37	7.TY
Подпись и	Изм.	Кол.уч	Лист	N док.	Подпись	Дата	Жилой дом N12 по генплану района по ул. Маршала Кон	III Юж ва в г.	кного ж Волог,	килого де
					,			Стадия	Лист	Листов
Ę.	ГИІ		Нови		Holing			П	3	
подл.	Pyr	r 170		адова		, /		11	3	
HHB.N I	Разраб. Шихова / Левеее Н. контр. Катаргина Жигу		-	Состав проекта	"Жилс	ООО тройин	дустрия"			

а) Задание на проектирование, утвержденное директором ООО "Жилищно-строительная индустрия" Швецовым Р.А. в 2017 г.

- б) Градостроительный план от 15.09.2021 № РФ-35-2-27-0-00-2020-5804 земельного участка с кадастровым номером 35:24:0502010:95
- в) Градостроительный план от 15.09.2021 № РФ-35-2-27-0-00-2020-5805 земельного участка с кадастровым номером 35:24:0502010:87
- г) Проект планировки III Южного жилого района по ул. Маршала Конева в городе Вологде, утвержденный постановлением Администрации города Вологды от 31.12.2015 г. № 10282 (с последующими изменениями).
- Посадка здания разработана на топосъемке, выполненной ОАО "ВологдаТИСИЗ" в 2015 г. (корректировка 2017 года).
- Инженерно-геологические изыскания выполнены ОАО "Вологда-ТИСИЗ" в  $2015~\Gamma$ .
- Система координат местная (МСК).
- Уровень ответственности здания II
- Категория функциональной пожарной опасности жилого здания Ф 1.3 коммерческих помещений общественного назначения Ф 3.1
- Класс конструктивной пожарной опасности СО
- Степень огнестойкости здания II
- Рабочие чертежи разработаны в соответствии с действующими на территории Российской Федерации нормами, правилами и стандартами:

СП 4.13130.2013 "Системы противопожарной защиты. Ограничение распространения пожаров на объектах защиты. Требования к объемно-планировочным и конструктивным решениям".

ГОСТ 21.508-93 "Правила выполнения рабочей документации генеральных планов предприятий, сооружений и жилищно-гражданских объектов.

ГОСТ 6665-91 "Камни бортовые бетонные и железобетонные".

ГОСТ 23735-2014 "Смеси песчано-гравийные для строительных работ".

ГОСТ 8736-2014 "Песок для строительных работ".

ГОСТ 9128-3013 "Смеси асфальтобетонные дорожные, аэродромные и асфальтобетон".

ГОСТ 26633-2012 "Бетоны тяжелые и мелкозернистые".

ГОСТ 8267-93\* "Щебень и гравий из плотных горных пород для строительных работ".

ГОСТ 22245-90\* "Битумы нефтяные дорожные вязкие".

Инв. N подл. Подпись и дата Взам.инв. N

Изм.	Кол.уч	Лист	N док.	Подпись	Дата	

03/20-ПЗУ.ТЧ

## 4. Схема планировочной организации земельного участка (текстовая часть)

## <u>а) Характеристика земельного участка, предоставленного</u> для размещения объекта капитального строительства

В административно-территориальном отношении застраиваемый участок находится в юго-восточной части г. Вологды, в МКР "III Южный".

Преобладающим типом рельефа является террасированная абразивноаккумулятивная озерно-ледниковая равнина.

Рельеф площадки неровный, с перепадом отметок в пределах 133,80-135,50.

На момент изысканий площадка свободна от застройки, занята лугом с редкими кустарниками.

В климатическом отношении район является типичным для северозападной полосы. Климат умеренно-континентальный с неустойчивым режимом погоды, Средняя температура июля составляет +16,8С, января -12,6С. Среднее годовое количество осадков - 588 мм. Продолжительность устойчивого снежного покрова - 154 дня. Средняя высота снежного покрова - 0,7 м. Нормативная глубина промерзания грунтов - 1,5 м. Преобладающее направление ветров - юго-западное, Средняя скорость годовая и многолетняя - 4,2 м/сек.

## б) Обоснование границ санитарно-защитных зон объектов капстроительства в пределах границ земельного участка

В соответствии сСанПиН 2.2.12.1.1.1200-03 санитарно-защитных зон для объекта капитального строительства не предусмотрено.

в) Обоснование планировочной организации земельного участка в в соответствии с градостроительным и техническим регламентами либо документами об использовании земельного участка (если на земельный участок не распространяется действие градостроительного регламента или в отношении его не устанавливается градостроительный регламент)

Земельный участок под объект капитального строительства находится в г. Вологде. На участок распространяются требования градостроительного регламента, согласно которому на участке могут располагатся жилые дома этажностью в 9-16 этажей .

Здание на участке располагается с учетом обеспечения нормативной инсоляции, соблюдения противопожарных и бытовых разрывов и бесприпятственного отвода поверхностных вод с прилегающей территории.

						Г
						١
Изм.	Кол.уч	Лист	N док.	Подпись	Дата	

Взам.инв. N

Подпись и дата

1нв. N подл.

#### г) Технико-экономические показатели земельного участка, предоставленного для размещения объекта капитального строительства

Взам.инв. N

Подпись и дата

Инв. N подл.

№ n/n	Наименовани	e	Нормативы градостроит. проектирования г. Вологда	Площадь (м.кв )	Примеч.
	Площадь участков сумм	арная	-	6132	
	в т.ч. кад. Л	<u>9</u> 35:24:0502010:87	-	1824	
	кад. Л	№ 35:24:0502010:95	-	4308	
		марный № 35:24:0502010:87 № 35:24:0502010:95	-	23,4% 28.9% 21,2%	
		марная № 35:24:0502010:87 № 35:24:0502010:95	-	1438,7 528 910,7	в т.ч. S проекции лоджий и навеса <b>81,8</b> м <sup>2</sup>
	Площадь отмосток		-	96,5	
	Площадь проездов в т.ч. площадь парков МП- для мусор	вок 626,9 м <sup>2</sup> осборников 10 м <sup>2</sup>	-	2910	
	Площадь асфальтобетон тротуаров и дорожек	ных площадок,	-	786	
	в т.ч. OB - для отдыха вз	рослого населения	20,8	28,2	
	XП - хозяйственная			53	
	тротуары и дорожки			704,8	
	Площадь песчаного пок	рытия		481,3	
	в т.ч. ДИ - детские игров	ые (дошк. возраста)	145,6	151	
	(про в площадь ФП	иятий физкультурой оектная площадь 416 м²) включена прилегающая озеления и дорожек	416,0	330,3	
	Площадь озеленения (2	м.кв./чел)	416	501,3	
	Гостевые автостоянки д	пя жилого дома	55 м/м	55 м/м	см. л.8
	в т.ч. для МГН (10 %)		6 м/м	6 м/м	
	Автостоянки для времен- ного хранения автомоби-	на прилегающей территории	-	23 м/м	см. л.8
	лей для коммерческих	в т.ч. для МГН (10%)	2 м/м	2 м/м	
	помещений общественного назначения	дополнительное благоустройство	-	383 м.кв.	см. примеч. 6 л. 14
	Количество квартир		-	110	
	Расчетное кол-во челове	РК	208	208	
	Площадь коммерческих общественного назначен	помещений ия	-	812,6	
Изм.	Кол.уч Лист N док. Подпись Дат	га	•	03/20	) <b>-</b> ПЗУ.ТЧ $\frac{\Pi_{\text{ис}}}{6}$

# д) Обоснование решений по инженерной подготовке территории, в том чмсле решений по инженерной защите территории и объектов реконструкции от последствий опасных геологических процессов, паводковых, поверхностных и грунтовых вод

Геологических процессов, оказывающих негативное воздействие на состояние территории застройки, нет. Для устранения или уменьшения техногенного воздействия застройки на предусматриваются предупредительные меры:

- максимальное сохранение природного рельефа с обеспечением системы отвода поверхностных вод
- минимальная плотность сети подземных инженерных сетей и равномерное их размещение по площади.

#### е) Описание организации рельефа вертикальной планировкой

За отметку 0,000 принят уровень пола первого этажа проектируемого здания и соответствует абсолютной отметке 134,55 в Балтийской системе высот.

На площадку участка насыпается земля в пределах от 0.0 м до 0.2 м. В некоторых местах производится срезка земли от 0.0 м до 0.7 м.

Проектом предусмотрена вертикальная планировка территории, обеспечивающая отвод поверхностных вод в пониженные места рельефа с дальнейшим сбросом их в городскую ливневую канализационную сеть через дождеприемные колодцы, устанавливаемые на проезжей части.

#### ж) Описание решений по благоустройству территории

Территория жилого дома обустроена площадками различного назначения (игровые, физкультурные, хозяйственные и пр.), оснащенными необходимым сертифицированным оборудованием.

Озеленение территории производится путем посадки высокорастущих деревьев и кустарников; газоны засеиваются многолетней травосмесью.

#### Расчетные показатели нормируемых элементов

Дата

Расчет призведен на основании местных нормативов градостроительного проектирования муниципального образования "Город Вологда", утвержденных решением Вологодской городской Думы от 21.12.2017 №1382 (в редакции решения Вологодской городской Думы от 27.05.2021 года № 429) (далее мНГП).

	7					
[	i					
1	Ž					
Лир М поли	1.01					
Z	7	Изм.	Кол.уч	Лист	N док.	Подпись

Взам.инв. N

одпись и дата

03/20-ПЗУ.ТЧ

- 1. Уровень комфортности жилья (мНГП п. 4.2.5 таблица 4.2.4) стандартное жилье
- 2. Расчетное количество человек Np = S/K, где
- Np расчетное количество человек
- К среднестатистическая обеспеченность жильем (общая площадь квартиры) на 1-го жителя Вологды на IV квартал 2020 г -29,4 м.кв
- S общая площадь квартир = 6105 м.кв
- Np = 6105 / 29,4 = 207,6 человека. Округляем до 208.
  - 3. Элементы дворовой территории (мНГПп.4.2.15 таб. 4.2.11.) для жилого дома N12

Площадки	Удельные размеры площадок, м.кв/чел	Нормируемые размеры площадок, м.кв/чел
Детские игровые (дошкольного возраста)	0,7	145,6 м.кв
Для отдыха взрослого населения	0,1	20,8 м.кв
Для занятия физкультурой	2,0	416 м.кв
Для хозяйственных целей	0,3	62,4 м.кв

#### Расчет парковочных мест для жилого дома

Количество гостевых машино-мест (мНГП п.4.2.15 таб. 4.2.12) принимается в 0,5 машино-места для одной квартир в доме (110 х 0,5 =55,0). Количество гостевых площадок - не более 55 машино-мест.

Парковки для МГН - 10 % от общего числа парковок, т.е. 6 машино-мест.

## Расчет парковочных мест для коммерческих помещений общественного назначения.

Количество машино-мест для временного хранения автомобилей для встроенно-пристроенных общественных помещений принято 23 машино-места, расположеные на прилегающей территории в кармане проезжей части с обеспечением пешеходной доступности.

Изм.	Кол.уч	Лист	N док.	Подпись	Дата	

Взам.инв. N

Подпись и дата

03/20-ПЗУ.ТЧ

Лист

# з) Обоснование схем транспортных коммуникаций, обеспечивающих внешний и внутренний проезд к объекту капитального строительства (для объектов непроизводственного назначения)


Проектом предусмотрен въезд на территорию объекта строительства со стороны проектируемой ул. Ломоносова. Вдоль дворового фасада предусмотрен проезд шириной 5,5 м, являющийся также противопожарным. Со стороны главного фасада предусмотрен прогулочный тротуар шириной 1,5 м. Сеть проездов и тротуаров с твердым покрытием обеспечивает внутренний и внешний проезд к объекту капитального строительства.


Транспортно-пешеходная схема отражена на листе 11 данного раздела.

#### 6. Перечень чертежей

Лист	Наименование	Примечание
10	Схема планировочной организации земельного участка М 1:500	
11	План организации рельефа, М 1:500	
12	План земляных масс, М 1:500	
13	План благоустройства, М 1:500	
14	Конструкции покрытий	
15	План озеленения . М 1:500	
16	План расположения малых архитектурных форм, м 1:500	
17	Сводный план инженерных сетей. М 1:500.	
18	Ситуационный план.	

Взам.инв.N									
Подпись и дата									
Инв. N подл.	-	Изм.	Кол.уч	Лист	N док.	Подпись	Дата	03/20-ПЗУ.ТЧ	<u>Іист</u> 9

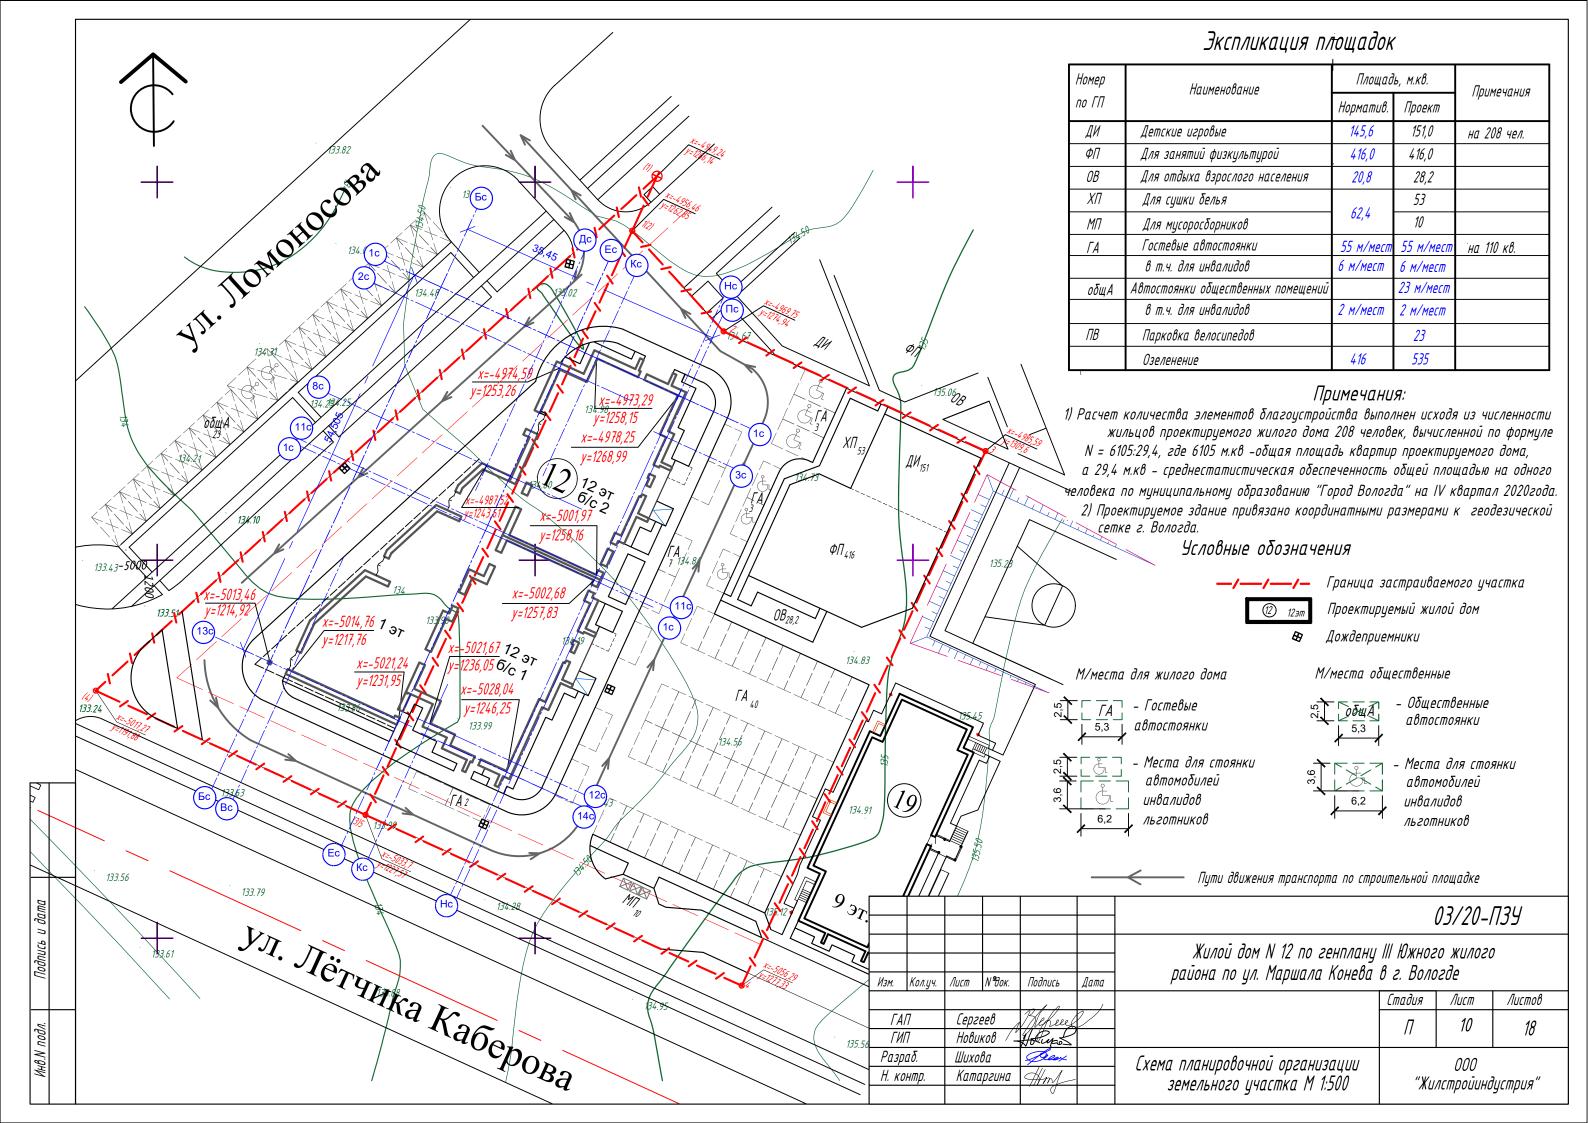

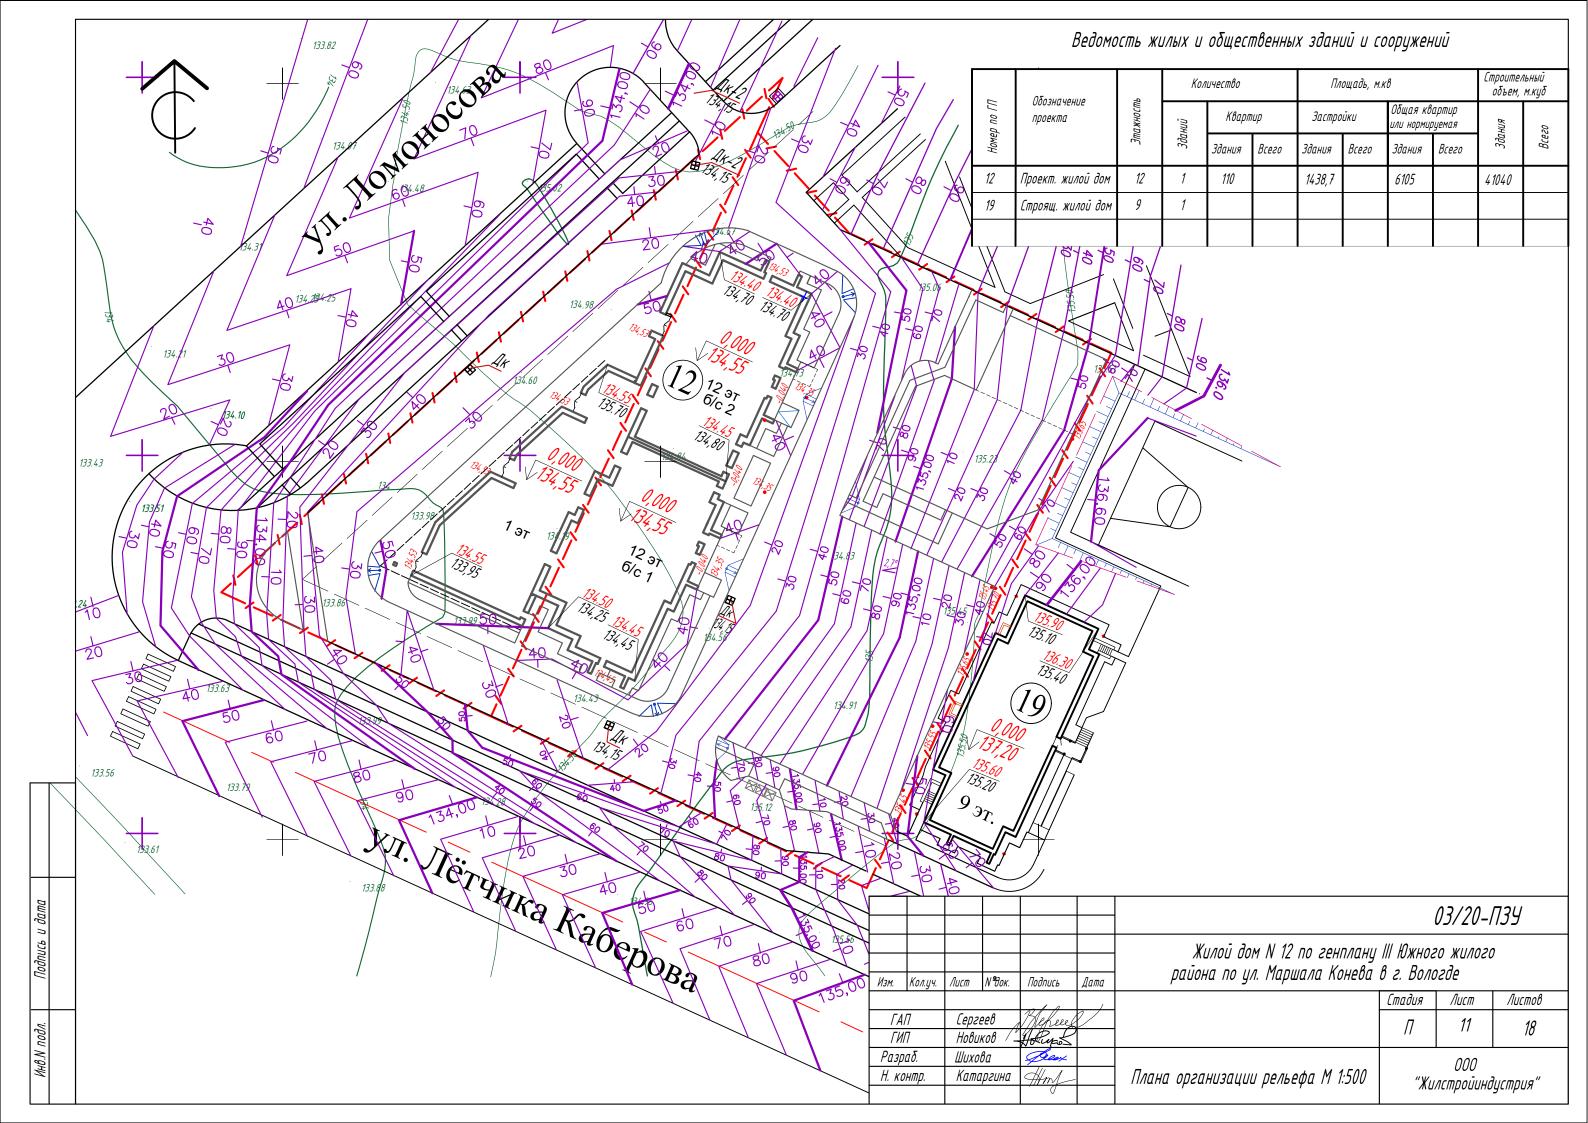

#### (-0.3) 134,15 /\134,45 (-0.1) <del>134,40</del> 134,50 (-0.3) 1<mark>34,15-15,2</mark> 134,45 (-0.1) <mark>135, 10</mark> (0) <mark>135,60</mark> 135,60 17,7 -35,3 1-0.31 134,85 1-0.41 135,15 135,65 -125) -56,7 -86,2 20 -1,9 (-0,2) 134,28 / (0) <mark>134,55</mark> | 1-0.351 <mark>134,45</mark> 1-0,21 134,65 134,55 135,55 +42,8 20 +5,8 +27,8 -68,4 +10 (0,2) <u>134,25</u> 134,05 1-0,21 134,60 134,80 (0,3) <mark>134,30</mark> 134,0 (0,3) <mark>134,50</mark> 134,20 1-0,351 (0.2) 135,60 135,40 +5 (0) 8 +130 -98,7 +58,2 -64,6 +24,4 -18 1-0.51 134,20 (0,1) /133,85 | 133,75 (1-0.3) 135,30 135,60 (0,6) 134,40 133,80 (0,1) 134,35 134,25 134,60 135,10 14,1 20 20 20 20 Всего, м.куб +64 +172,8 +52,2 + 15 304 Насыпь (+) -88,3 -218,3 -363,5 845 Выемка (-) -174,9

Подпись и дата


#### Ведомость объёмов земляных работ

Наименование грунта	Количест	Примеч.	
пиитеновиние грунпи	Насыпь (+)	асыпь (+) Выемка (-)	
1. Грунт планировки территории	304	2070*	
2. Вытесненный грунт		3881	
в том числе при устройстве:			
а) подземных частей зданий и сооружений		1312	
δ) покрытий проездов, тротуаров и площадок		2462	
в) плодородной почвы на участках озеленения (0,2)		107	
3. Поправка на уплотнение (10%)	30		Инженгеолог. изыскания
Всего пригодного грунта	334	5951	
4. Избыток (недостаток) пригодного грунта	5617***		
5. Плодородный грунт, всего, в том числе:		1225	
а) используемый для озеленения территории (0,2)	100		
б) избыток плодородного грунта (рекультивация земель)	1125		
5. Итого перерабатываемого грунта	7176	7176	
* С учетом предварительной срезки плодородного слоя *** В отвале			


#### Примечание:


1) В объем земляных работ не вошел грунт, вытесненный под устройство подземных сетей.


						03/20-П3У				
4	V · · ·	7	1/92	<i>7.</i> 2	<i>n</i>	Жилой дом N 12 по генплану III Южного жилого района по ул. Маршала Конева в г. Вологде				
Изм.	Кол.уч.	Лист	№ Нок.	Подпись	Дата	1 3 1			7 0	
				10	,		Стадия	Лист	Λυстов	
ΓΑΙ	ГАП Сергеев		Mekeel			П	12	18		
ГИІ	7	Нови	ков 🖊	Holing			''   '2   '0		10	
Разрі	<i>αδ.</i>	Шихо	ва	Beex			000			
Н. ко	нтр.	Катаргина		#m/_		Плана земляных масс М 1:500	лана земляных масс М 1:500		nirmnija"	
				7			"Жилстройиндустрия"		gempun	

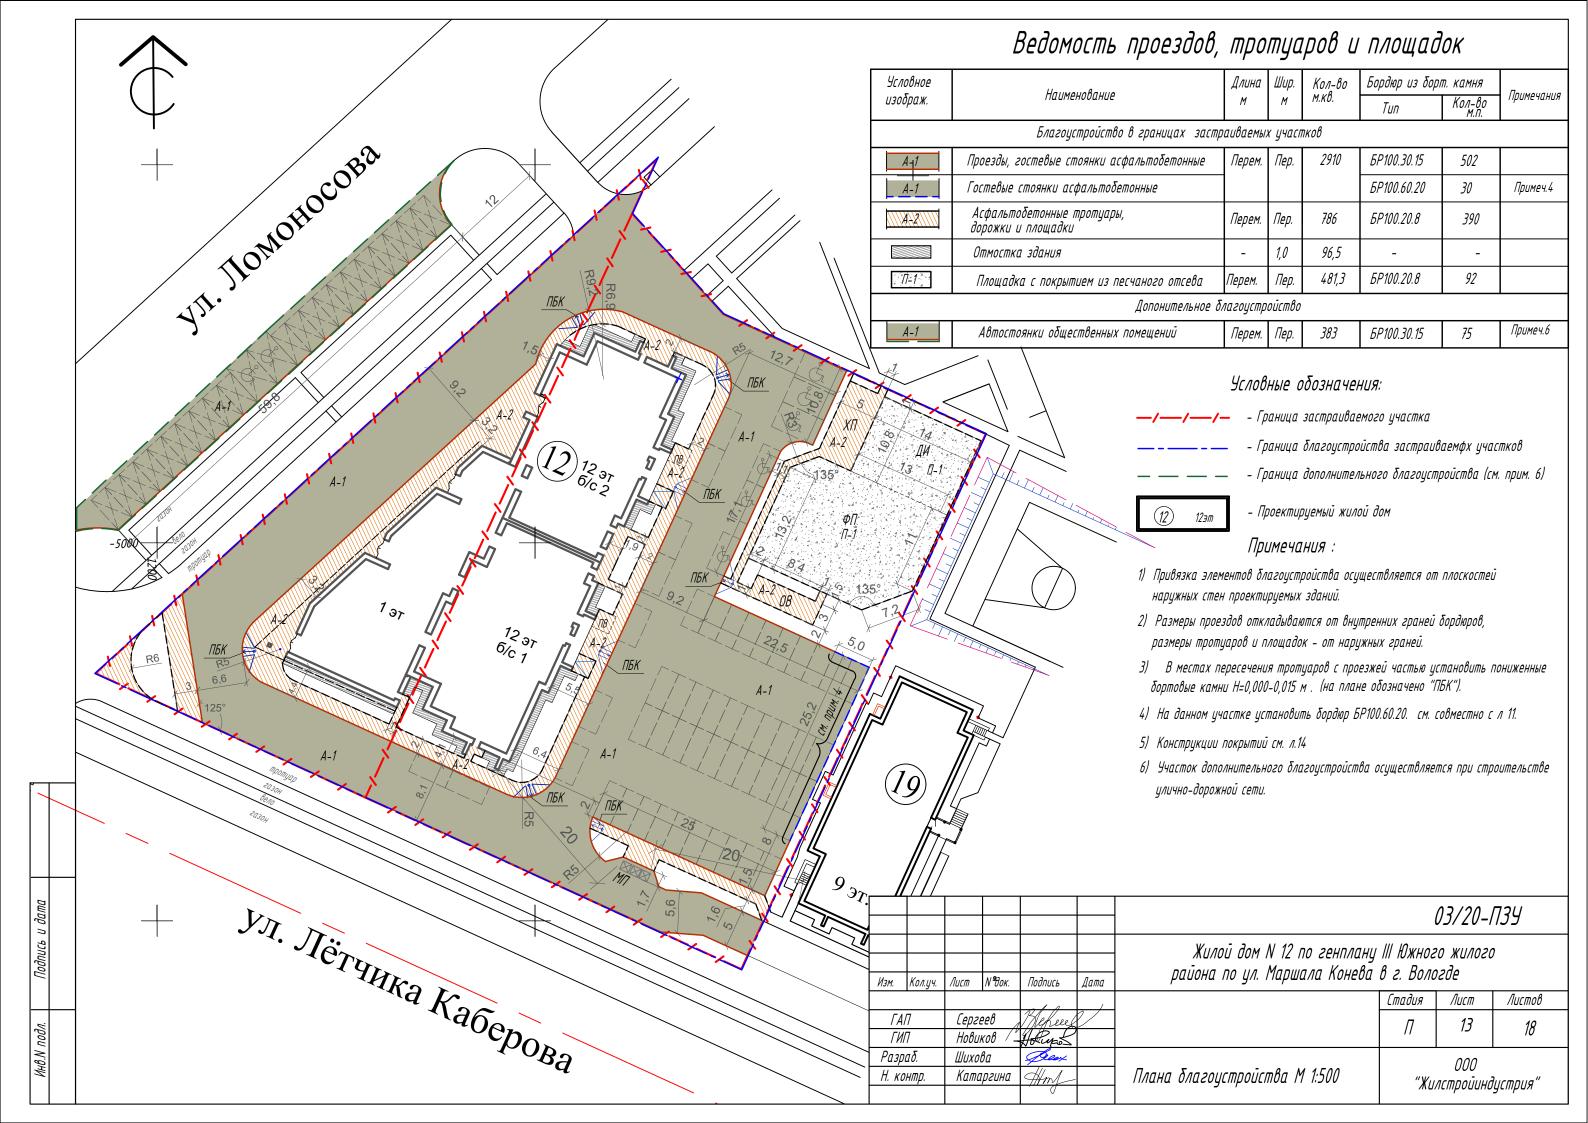



## Конструкции покрытий

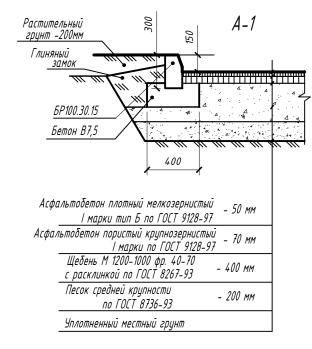


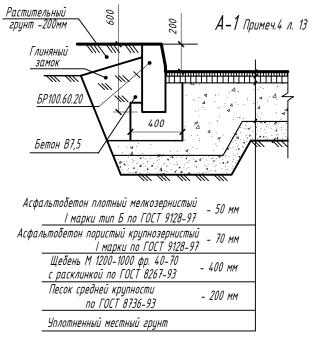

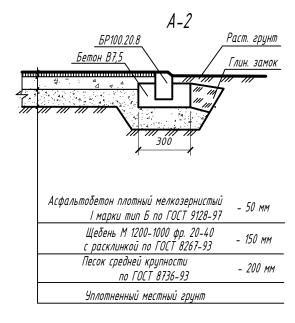


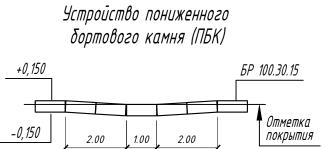


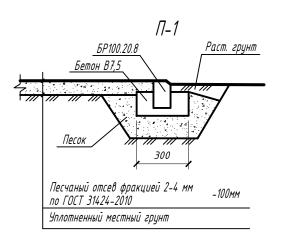


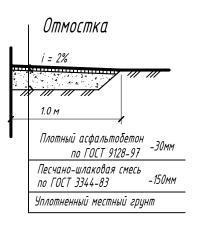

						03/20-П3У			
Изм.	Кол.цч.	Лист	№ Нок.	Подпись	Дата	Жилой дом N 12 по генплану III Южного жилого района по ул. Маршала Конева в г. Вологде			
	1		1		/		Стадия	Лист	Листов
ΓΑΠ ΓИП		Сергеев Новиков /		Mefreed Holings			<i>[7]</i> 14 18		18
Раз <u>р</u> Н. к	раδ. онтр.	Шихова Катаргина		Been Hmf		Конструкции покрытий	000 "Жилстройиндустрия		Оустрия"

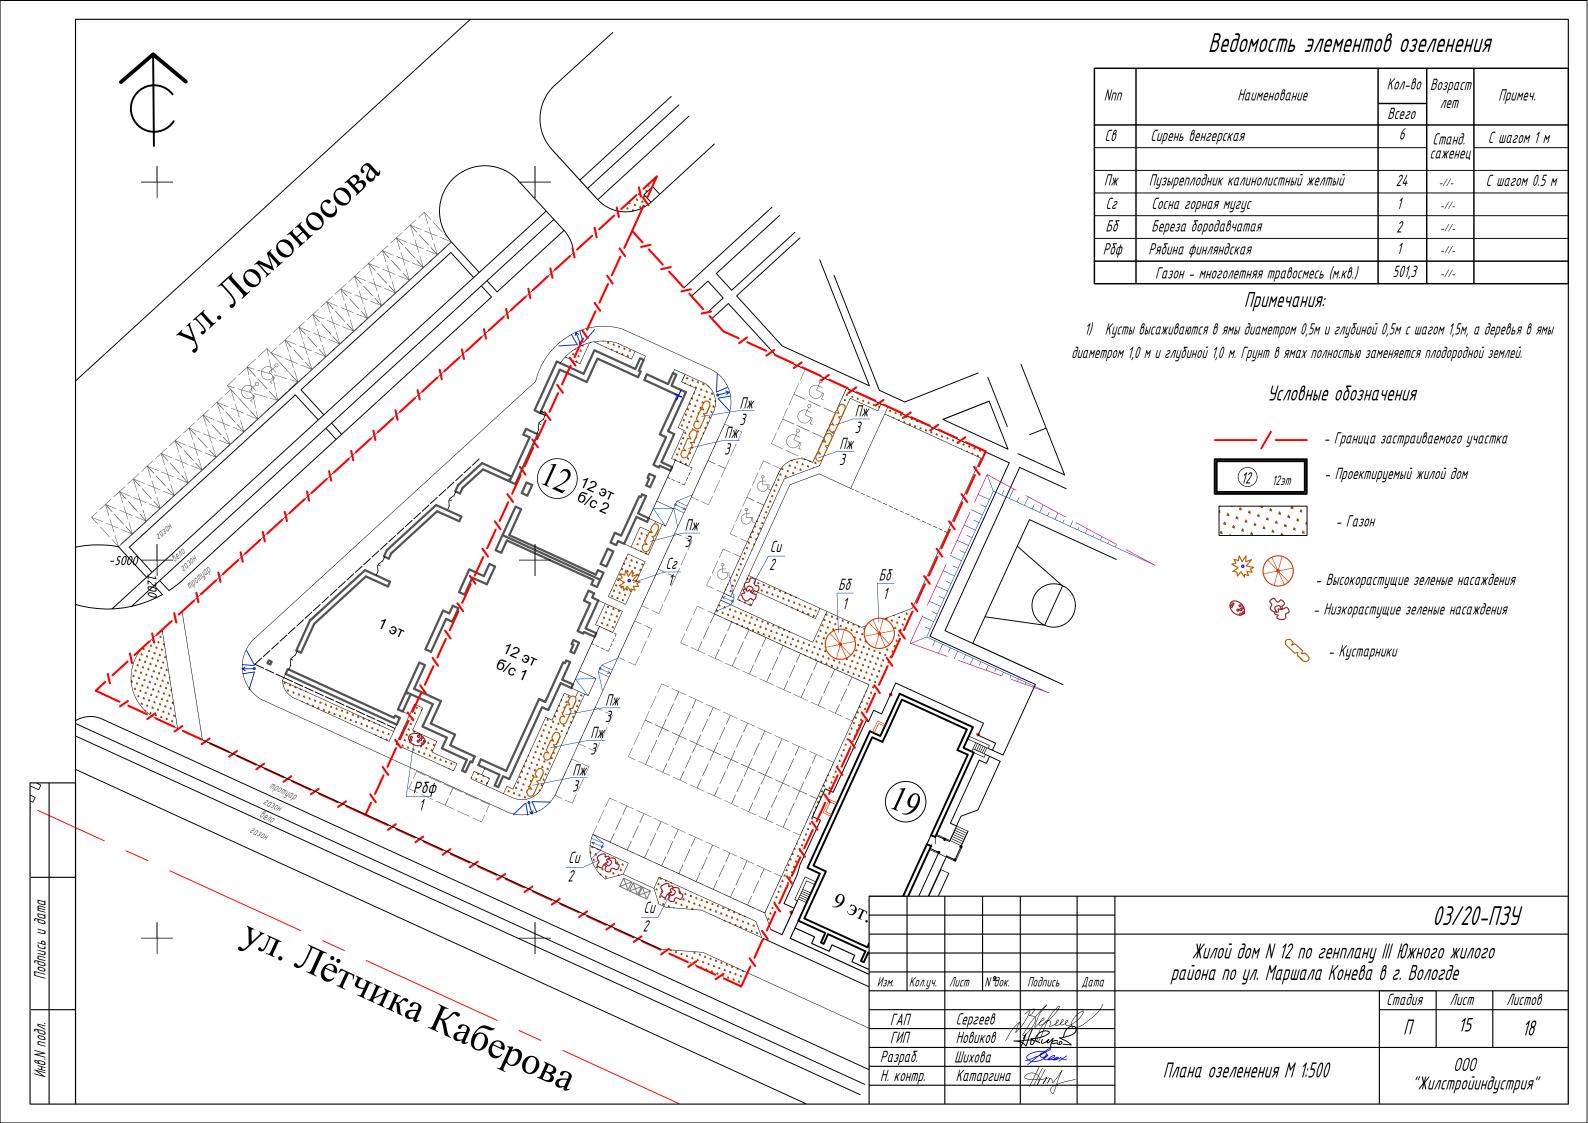

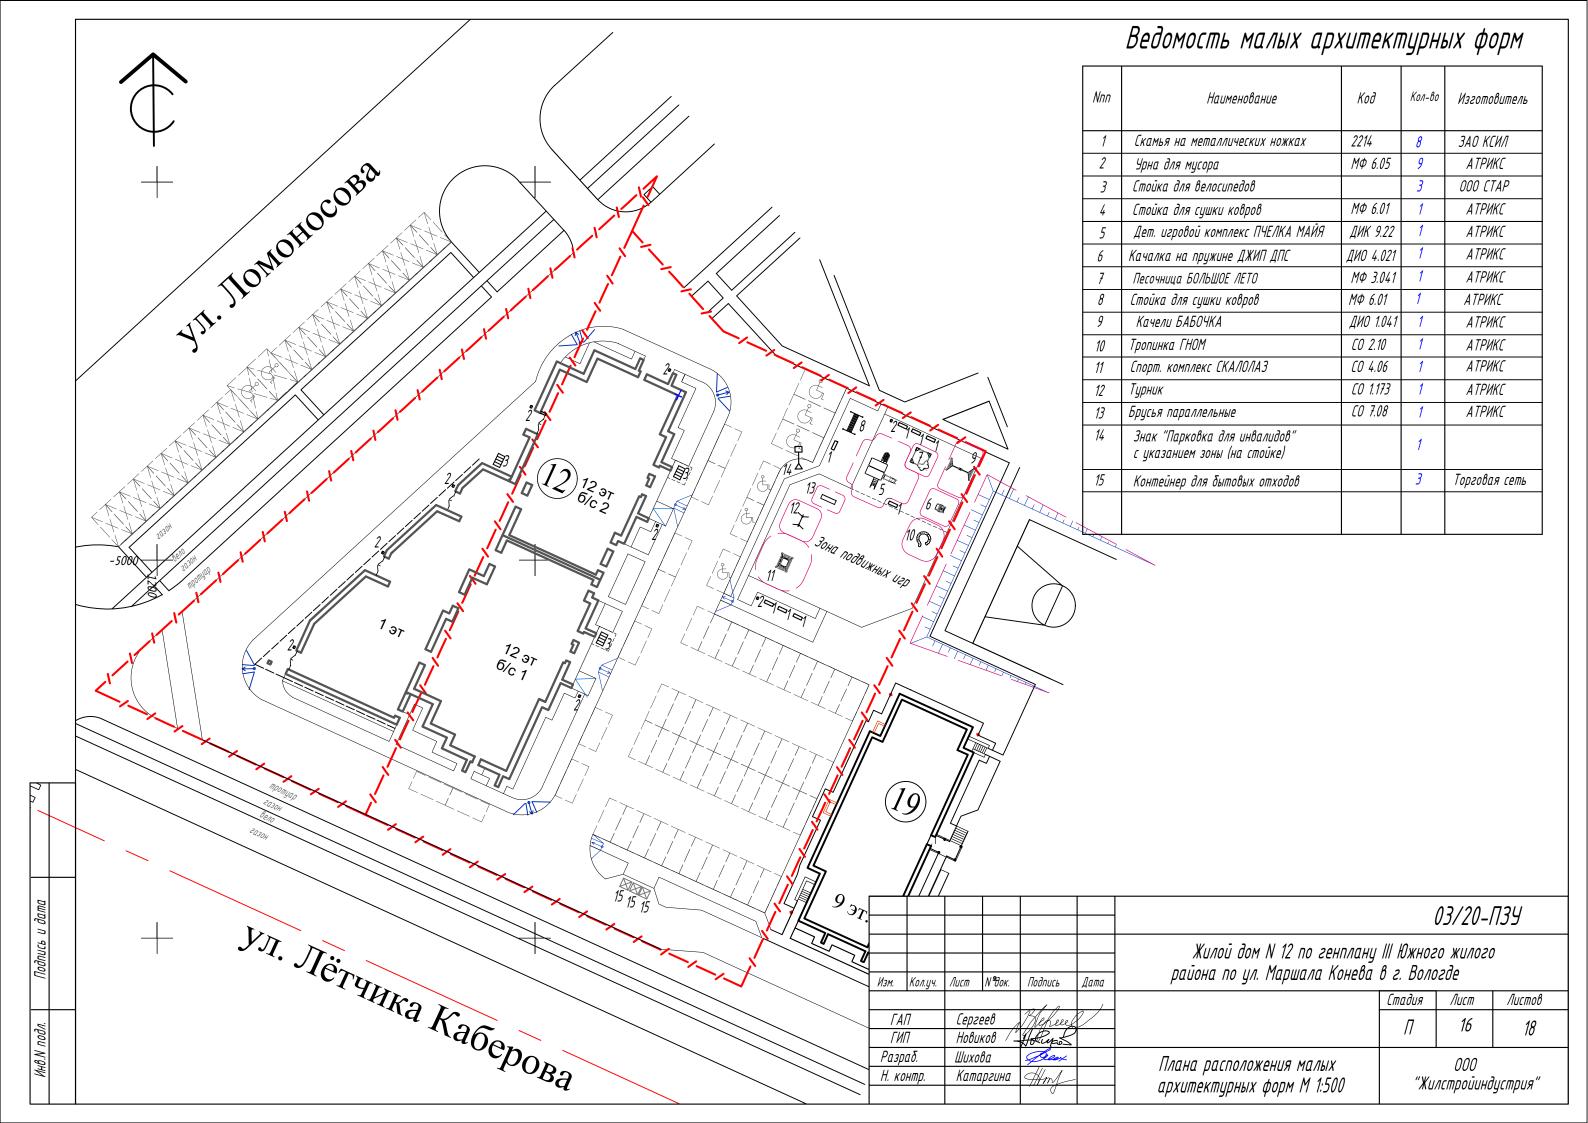

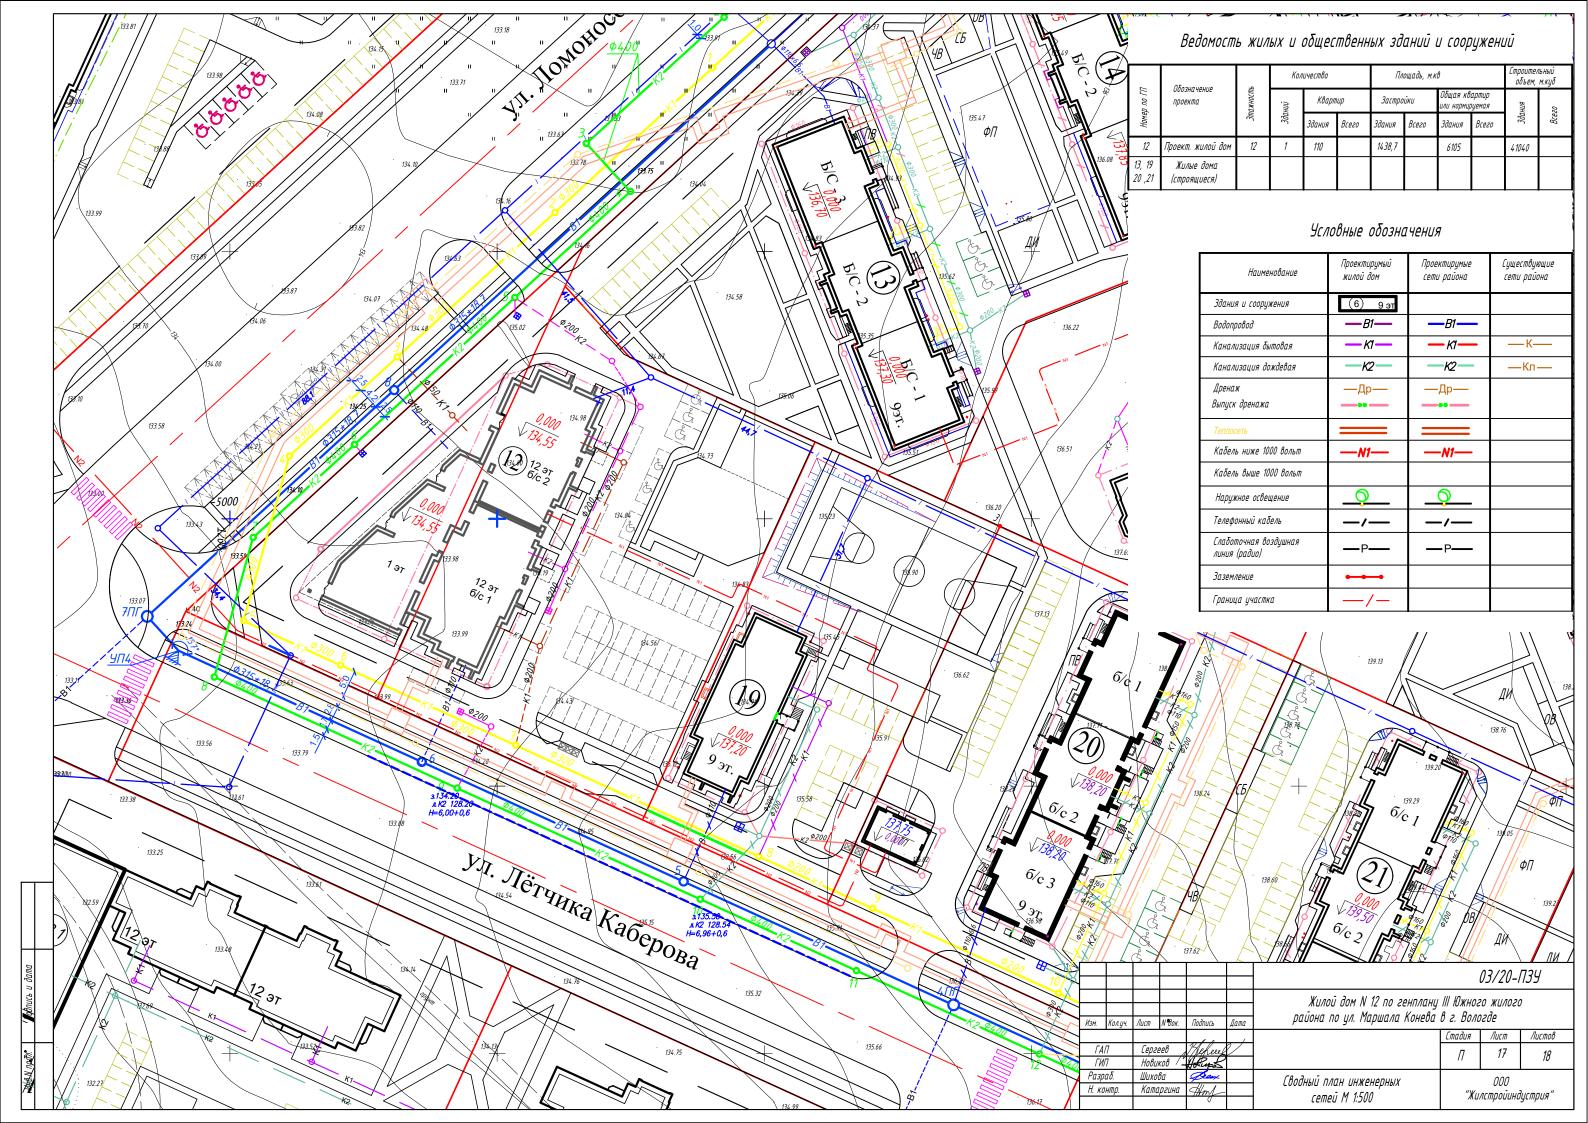

Расчет максимально допустимой высоты объекта капитального строительства (многоквартирного многоэтажного дома) на земельных участках с кадастровыми номерами 35:24:0502010:87 и 35:24:0502010:95 с учетом приаэродромной территории аэродрома гражданской авиации Вологда, установленной приказом Северо-Западного межрегионального территориального управления воздушного транспорта Федерального агентства воздушного транспорта от 23 января 2020 года № 13-П.


В соответствии с подпунктом «п» пункта 12 Состава разделов проектной документации и требований к их содержанию, утвержденных постановлением Правительства Российской Федерации от 16 февраля 2008 года № 87 (с последующими изменениями), в графическую часть раздела проектной документации «Схема планировочной организации земельного участка» включается ситуационный план размещения объекта капитального строительства в границах земельного участка, предоставленного для размещения этого объекта, с указанием границ зон с особыми условиями их использования, предусмотренных Градостроительным кодексом Российской Федерации. Земельные участки с кадастровыми номерами 35:24:0502010:87 и 35:24:0502010:95 полностью расположены в границах зоны ограничений, а именно: приаэродромной территории аэродрома гражданской авиации Вологда, установленной приказом Северо-Западного межрегионального территориального управления воздушного транспорта Федерального агентства воздушного транспорта от 23 января 2020 года № 13-П (далее - Приказ).

Согласно данным, размещенным на официальном сайте Северо-Западного межрегионального территориального управления воздушного транспорта Федерального агентства воздушного транспорта (приложение 1 к данному расчету), кадастровый квартал 35:24:0502010 находится в пятой и шестой подзонах приаэродромной территории аэродрома гражданской авиации Вологда, то есть на нем запрещено размещать опасные производственные объекты, определенные Федеральным законом «О промышленной безопасности опасных производственных объектов», функционирование которых может повлиять на безопасность полетов воздушных судов, а также объекты, способствующие привлечению и массовому скоплению птиц. Указанные подзоны не имеют ограничений по высоте.

Удаление от контрольной точки аэропорта (КТА) составляет более 6000 метров, а значит, в соответствии с положениями о третьей подзоне утвержденного Проекта решения по установлению на аэродроме Вологда АО «Вологодское Авиационное предприятие» приаэродромной территории и выделению на ней подзон (далее - Проект), ограничения по высоте составляют 268,37 метра в Балтийской системе высот.

Исходя из вышеизложенного, ограничения по высоте многоквартирного многоэтажного дома, проектируемого на земельных участках с кадастровыми номерами 35:24:0502010:87 и 35:24:0502010:95, составляют 268,37 метра в Балтийской системе высот.

Высота проектируемого объекта составляет 178,52 метра в Балтийской системе высот. Проектируемый объект соответствует ограничениям, установленным Приказом и Проектом.

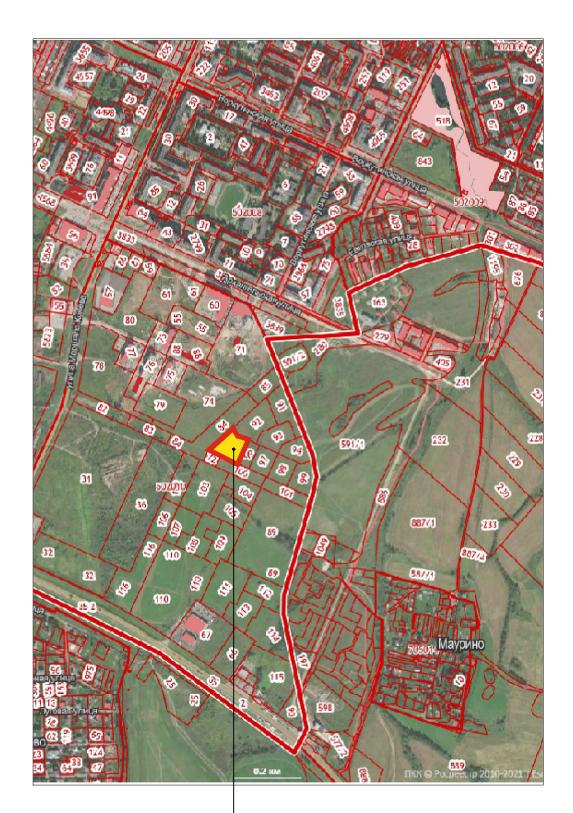

#### Проектируемый объект

			1						
						03/20-П3У			
						Жилой дом N 12 по генплану III Южного жилого района по ул. Маршала Конева в г. Вологде			)
Изм.	Кол.уч.	Лист	№ Нок.	Подпись	Дата				
				- / 0	/		Стадия	Лист	Λυςποβ
ΓΑΙ	ГАП Серге		Tepreeb Mekeel				П	18	18
ГИІ	7	Нови	ков /_	Holing S					10
Разрі	аδ.	Шихо	ва	Beex		_	000		
Н. ко	нтр.	Ката	ргина	#m/_		Ситуационный план	"Жилстройиндустр		urmnug"
				· ()			жалстрованодстрал		gempan