

Группа ЭКОГАРАНТ, ООО «ЭКОГАРАНТ-Инжиниринг», 150000, г. Ярославль, ул. Чайковского, д. 30, офис 24 Тел.: +7 (4852) 67-44-86, e-mail: info76@eg-holding.ru, Caŭm: http://www.eg-holding.ru/

Выписка из реестра членов саморегулируемой организации №9 от 22.01.2018 г., выданная саморегулируемой организацией АС «Национальный альянс проектировщиков «ГлавПроект»» основанная на членстве лиц, осуществляющих проектирование рег. № СРО-П-174-01102012.

Заказчик: 000 «СТРОИТЕЛЬНЫЕ ТЕХНОЛОГИИ»

#### Объект:

«Многоквартирный жилой дом с нежилыми помещениями по адресу: г. Рязань, ул. Зубковой. З очередь строительства»



ПРОЕКТНАЯ ДОКУМЕНТАЦИЯ

Раздел 2. Схема планировочной организации земельного участка

#### Tom 2

Изм.	№ док.	Подп.	Дата
1	8/6-18	- FONT	06.18
		N	

#### 000 «ЭКОГАРАНТ-Инжиниринг»

Заказ: 0013-КАСП-2018

Заказчик: 000 «СТРОИТЕЛЬНЫЕ ТЕХНОЛОГИИ»

#### Объект:

«Многоквартирный жилой дом с нежилыми помещениями по адресу: г. Рязань, ул. Зубковой. З очередь строительства»

#### ПРОЕКТНАЯ ДОКУМЕНТАЦИЯ

Раздел 2. Схема планировочной организации земельного участка

0013-КАСП-2018-ПЗУ

Tom 2



Генеральный директор

Главный инженер проекта



Голдаков А.Н.

Елисеев Д.В.

и дата Подп. подл. ≷

инв.

Взам.

Цамая		СТАВ ПРОЕКТНОЙ ДОКУМЕНТАЦИИ	При-	
Номер тома	Обозначение	Наименование	меча- ние	
1	0013-КАСП-2018-ПЗ	Раздел 1. Пояснительная записка		
2	Раздел 2. Схема планировочной организации земельного участка			
3	3 <b>0013-КАСП-2018-АР</b> Раздел 3. Архитектурные решения			
4	4 0013-КАСП-2018-КР Раздел 4. Конструктивные и объемно-планировочные решения			
5		Раздел 5. Сведения об инженерном оборудовании, о сетях инженер- но-технического обеспечения, перечень инженерно-технических мероприятий, содержание технологических решений		
5.1	0013-КАСП-2018-ИОС 1	Подраздел 1. Система электроснабжения		
5.2	0013-КАСП-2018-ИОС 2,3	Подразделы 2 и 3. Система водоснабжения. Система водоотведения		
5.3	0013-КАСП-2018-ИОС 4	Подраздел 4. Отопление, вентиляция и кондиционирование воздуха		
5.4	0013-КАСП-2018-ИОС 5	Подраздел 5. Сети связи. Пожарная сигнализация		
5.5	0013-КАСП-2018-ИОС 6	Подраздел 6. Система газоснабжения		
5.6	0013-КАСП-2018-ИОС 7	Подраздел 7. Технологические решения		
6	0013-КАСП-2018-ПОС	Раздел 6. Проект организации строительства		
7	0013-КАСП-2018-00С	Раздел 8. Перечень мероприятий по охране окружающей среды		
8	0013-КАСП-2018-ПБ	Раздел 9. Мероприятия по обеспечению пожарной безопасности		
9	0013-КАСП-2018-ОДИ	Раздел 10. Мероприятия по обеспечению доступа инвалидов		
10	0013-КАСП-2018-ЭЭ	Раздел 10/1. Мероприятия по обеспечению соблюдения требований энергетической эффективности и требований оснащенности зданий, строений и сооружений приборами учета используемых энергетических ресурсов		
11	0013-КАСП-2018-ТБЭ	Раздел 11/1. Требования к обеспечению безопасной эксплуатации объектов капитального строительства		
12	0013-КАСП-2018-ПКР	Раздел 11/2. Сведения о нормативной периодичности выполнения работ по капитальному ремонту многоквартирного дома, необходимых для обеспечения безопасной эксплуатации такого дома, об объеме и о составе указанных работ		

#### Гарантийная запись главного инженера проекта

Проектная документация разработана в соответствии с градостроительным планом земельного участка, заданием на проектирование, градостроительным регламентом, доку-ментами об использовании земельного участка для строительства (в случае если на земельный участок не распространяется действие градостроительного регламента или в отношении его не устанавливается градостроительный регламент), техническими регламентами, в том числе устанавливающими требования по обеспечению безопасной эксплуатации зданий, строений, сооружений и безопасного использования прилегающих к ним территорий, и с соблюдением технических условий.

Главный инженер проекта

Елисеев Д.В.

Изм.	Кол.цч.	Лист	№ док.	Подпись	Дата	0013-КАСП-2018-СП			
ГИП		Ели	сеев	-for	06.2018	Стадия Лист		Листов	
				/ \			П	1	1
						Состав проектной документации	000 "ЭКОГАРАНТ- Инжиниринг»		

### Состав авторского коллектива, принимавший участие в разработке проектной документации

Разделы проекта	Должность	Фамилия И.О.
АР, ОДИ	Главный архитектор	Невзорова Н.Ю.
KP	Главный конструктор	Мурашов В.Е.
KP	Ведущий инженер- конструктор	Фёдоров Р.С.
ПЗ, ТБЭ, ПКР	Главный инженер проекта	Елисеев Д.В,
ПЗУ	Ведущий инженер	Голубев И.Н.
ИОС 1	Инженер-электрик	Комков А.Е.
ИОС 2,3	Инженер систем ВВ	Жаков Д.Г.
ИОС 4	Ведущий инженер систем ОВ	<i>5οδκοβ Λ.Ю.</i>
ИОС 5	Инженер	Моисеев А.А.
ИОС 6	Ведущий инженер-проектировщик газоснабжения	Тихомирова Н.П.
ПОС	Инженер-строитель	Ермолаева Л.В.
00С	Рук. отд.	Капустина М.С.
ПБ	Инженер по ПБ	Грибанов Е.Ю.
33	Ответственный исполнитель	Дидина А.Д.

<i>o</i> ₩
------------

Инв. № подл. Подп. и дата Взам. инв. Л

Изм.	Кол.уч	Лист	№док.	Поди	Дата	
ГИП		Елисе	2β	for	06.18	
				N		
						/

#### 0013-КАСП-2018-СП-2

Состав авторского коллектива, принимавший участие в разработке проектной документации

Стадия	Лист	Листов
П	1	1

-ТНАЧАЛОЖ» 000 Инжиниринг»

Формат А4

#### Таблица регистрации изменений

	Таблица регистрации изменений							
Номера листов (страниц)				Всего листов	Шифр раздела	Подп.	Дата	
изменённых	заменённых	новых	аннулированных	(страниц) в док.	·			
-	-	все	-		0013-КАСП-2018-ПЗУ	North!	06.18	

**Примечание.** Раздел 2. Схема планировочной организации земельного участка, шифр 0018-КАСП–2018-ПЗУ, выпущен взамен раздела 2, шифр 0032-КАСП–2018-3-ПЗУ. Раздел2, шифр 0032-КАСП–2018-3-ПЗУ аннулирован.

0					
OOSIJACOBAHO 0					
Взам. инв. №					
Подп. и дата					
	Изм. Кол.уч Лист №док	Порл. Дата	0013-КАСП-2	<b>201</b> 8	
Инв. № подп	ГИП Елисеев	06.18	Таблица регистрации изменений	Стадия Лист П 1	<u> Листов</u> 1
Ине				000 «ЭКОГА Инжинири	
				Формат А4	

co		W A	11145
$LU_{\lambda}$	UEP	XX A	НИЕ

ТИТУЛЬНЫЙ ЛИСТ	
СОДЕРЖАНИЕ	1
1. ХАРАКТЕРИСТИКА ЗЕМЕЛЬНОГО УЧАСТКА, ПРЕДОСТАВЛЕННОГО ДЛЯ РАЗМЕЩЕНИЯ ОБЪЕКТА КАПИТАЛЬНОГО СТРОИТЕЛЬСТВА	2
2. ОБОСНОВАНИЕ ГРАНИЦ САНИТАРНО-ЗАЩИТНЫХ ЗОН ОБЪЕКТОВ КАПИТАЛЬНОГО СТРОИТЕЛЬСТВА В ПРЕДЕЛАХ ГРАНИЦ ЗЕМЕЛЬНОГО УЧАСТКА	3
3. ОБОСНОВАНИЕ ПЛАНИРОВОЧНОЙ ОРГАНИЗАЦИИ ЗЕМЕЛЬНОГО УЧАСТКА В СООТВЕТСТВИИ С ГРАДОСТРОИТЕЛЬНЫМ И ТЕХНИЧЕСКИМ РЕГЛАМЕНТАМИ	+
4. ТЕХНИКО-ЭКОНОМИЧЕСКИЕ ПОКАЗАТЕЛИ ЗЕМЕЛЬНОГО УЧАСТКА	ó
5. ОБОСНОВАНИЕ РЕШЕНИЙ ПО ИНЖЕНЕРНОЙ ПОДГОТОВКЕ ТЕРРИТОРИИ, В ТОМ ЧИСЛЕ РЕШЕНИЙ ПО ИНЖЕНЕРНОЙ ЗАЩИТЕ ТЕРРИТОРИИ И ОБЪЕКТОВ ОТ ПОСЛЕДСТВИЙ ОПАСНЫХ ГЕОЛОГИЧЕСКИХ ПРОЦЕССОВ, ПАВОДКОВЫХ, ПОВЕРХНОСТНЫХ И ГРУНТОВЫХ ВОД	7
6. ОПИСАНИЕ ОРГАНИЗАЦИИ РЕЛЬЕФА ВЕРТИКАЛЬНОЙ ПЛАНИРОВКОЙ	3
7. БЛАГОУСТРОЙСТВО И ОЗЕЛЕНЕНИЕ	)
8. ОБОСНОВАНИЕ СХЕМ ТРАНСПОРТНЫХ КОММУНИКАЦИЙ, ОБЕСПЕЧИВАЮЩИХ ВНЕШНИЙ И ВНУТРЕННИЙ ПОДЪЕЗД К ОБЪЕКТУ КАПИТАЛЬНОГО СТРОИТЕЛЬСТВА10	)

Согласовано				
	0,4	Взам. ино. №		

Подп. и дата

Инв. №подл.

Изм. Кол.уч Лист №Док. Подп. Дата Разраб. Голубев 106.18 ГИП Елисеев 06.18 Н.контр. Глотов 106.18

#### 0013-КАСП-2018-ПЗУ.ПЗ

Стадия

Пояснительная записка

000 "ЭКОГАРАНТ- Инжиниринг"

Лист

Листов 10

#### 1. XAPAKTEPИСТИКА ЗЕМЕЛЬНОГО УЧАСТКА, ПРЕДОСТАВЛЕННОГО ДЛЯ РАЗМЕЩЕНИЯ ОБЪЕКТА КАПИТАЛЬНОГО СТРОИТЕЛЬСТВА

Земельный участок КН 62:29:000000:2756, отведенный под строительство многоквартирного жилого дома расположен по адресу: Рязанская обл., р-н Рязанский, ул. Зубковой (Октябрьский район).

Земельный участок КН 62:29:000000:2756, согласно утвержденных градостроительных условий, по функциональному назначению относится к зоне Ж1, зона застройки могоэтажными жилыми домами (5-12 этажей и выше).

Размещение участка, на котором предполагается строительство Объекта по отношению к окружающей обстановке:

– с севера, юга, востока и запада участок граничит с участками перспективной много– этажной жилой застройки.

Частично земельный участок располагается в охранной зоне ЛЭП 110 кВ.

На рассматриваемой территории отсутствуют памятники природы, естественные экосистемы, включающие в себя дикие виды флоры и фауны, занесенные в Красную книгу России.

Особо охраняемые территории, к которым относятся культурные, исторические и природные памятники в районе размещения объекта отсутствуют.

Расположение участка и функциональное назначение прилегающих территорий отражено на ситуационном плане.

Согласно топографическому плану на площадке строительства отсутствуют существующие строения и комминикации.

При разработке проекта генерального плана была использована топографическая съемка, выполненная в 2018 году.

ота даша подр. п						
110gh. u	инв.					
0013-КАСП-2018-ПЗЧ ПЗ	η					
В Изм. Кол.уч. Лист №док. Подп. Дата	1нв. №подл.				0013-КАСП-2018-ПЗУ.ПЗ	Лист 2

#### 2. ОБОСНОВАНИЕ ГРАНИЦ САНИТАРНО-ЗАЩИТНЫХ ЗОН ОБЪЕКТОВ КАПИТАЛЬ-НОГО СТРОИТЕЛЬСТВА В ПРЕДЕЛАХ ГРАНИЦ ЗЕМЕЛЬНОГО УЧАСТКА

В соответствии с СанПиН 2.2.1./2.1.1.1200-03. "Санитарно-защитные зоны и санитарная классификация предприятий, сооружений и иных объектов" (новая редакция) проектируемый объект отдельной классификации не имеет и нормативный размер СЗЗ для него не устанавливается.

В соответствии с таблицей 7.1.1. /СанПиН 2.2.1./2.1.1.1200-03/ минимальное расстояние от границ стоянки до фасадов жилых домов и торцов с окнами — не менее 10 метров, торцы жилых домов без окон — 10 метров, школы, детские учреждения — не менее 25 метров при количестве м/м менее 10.

В соответствии с таблицей 7.1.1. /СанПиН 2.2.1./2.1.1.1200-03/ минимальное расстояние от границ стоянки до фасадов жилых домов и торцов с окнами — не менее 15 метров, торцы жилых домов без окон — 10 метров, школы, детские учреждения — не менее 50 метров при количестве м/м от 11 до 50.

В соответствии с п. 12 к таблице 7.1.1. /СанПиН 2.2.1./2.1.1.1200-03/: разрывы, приведенные в табл. 7.1.1., приниматюся с учетом интерполяции.

Проведенные расчеты рассеивания загрязняющих веществ, содержащихся в источниках загрязнения, показали, что по всем ингредиентам не наблюдается превышения 1ПДКмр (ОБУВ) на границах территории участка, проектируемого жилого дома, существующей жилой застройки. Уровень шума не превышает допустимого.

Исходя из вышеизложенного, строительство многоквартирного жилого дома не противоречит треδованиям СанПиН 2.2.1./2.1.1.200-03.

Выдержаны нормы СанПиН 2.2.1/2.1.1.1076–01 «Гигиенические требования к инсоляции и солнцезащите помещений жилых и общественных зданий и территорий» по инсоляции помещений квартир продолжительностью не менее 1,5 часа.

Взам. инв. №					
Подп. и дата					
дл.		_			
+В. №подл.				 0013-КАСП-2018-ПЗУ.ПЗ	/lucm

Кол.уч

Лист

№док

Подп.

Дата

#### 3. ОБОСНОВАНИЕ ПЛАНИРОВОЧНОЙ ОРГАНИЗАЦИИ ЗЕМЕЛЬНОГО УЧАСТКА В СООТВЕТСТВИИ С ГРАДОСТРОИТЕЛЬНЫМ И ТЕХНИЧЕСКИМ РЕГЛАМЕНТАМИ

Размещение Многоквартирного жилого дома выполнено согласно градостроительного плана ГПЗУ RU 62326000-00344-18 от 13.06.2018г., выданного управлением градостроительства и архи-тектуры администрации г. Рязани.

Площади отведенного земельного участка достаточно для размещения жилого дома и бла-гоустройства в размере не менее 10% общей площади земельного участка.

Площадки благоустройства размещены следующим образом:

- на территории земельного участка размещена площадка для отдых взрослых и игр детей в количестве не менее необходимого по расчету;
- спортивная площадка находится на территории квартальной застройки юго-восточнее на территории жилого дома №2.

В рамках проекта по желанию Заказчика предусмотрено устройство твердого покрытия на части земельного участка, попадающего в охранную зону ЛЭП. Производство работ в охранной зоне ЛЭП и дальнейшую эксплуатацию проводить в строгом соответствии с требованиями постановления Правительства РФ от 24 февраля 2009 г. N 160 "О порядке установления охранных зон объектов электросетевого хозяйства и особых условий использования земельных участков, расположенных в границах таких зон".

Расчет количества парковочных мест:

Согласно решения Рязанской городской Думы от 11.12.2008 N 897-I (ред. от 28.05.2020) "Об утверждении Правил землепользования и застройки в городе Рязани" п.5 «Автостоянки»: «Все объекты обеспечиваются гостевыми автостоянками, размещаемыми в границах земельного участка, с учетом автомобилизации (планируемый показатель автомобилизации не менее 300 а/м на 1000 человек населения).»

Исходя из этого расчетное количество парковочных мест 549х0,3=165 м/м. Согласно сп 42.133330.2016 п.11.32 Допускается предусматривать сезонное хранение 10% парка легковых автомобилей в гаражах, расположенных за пределами селитебных территорий поселения. Таким образом 165х0,9=149 м/м.

Парковочные места в количестве 9 м/м размещены в пределах земельного участка, в том числе места для МГН размерами 6х3,6 м. Недостающие парковочные места в количестве 141 м/м, согласно «Постановления от 05 сентября 2011 года N 11-01-33 «Об утверждении региональных нормативов градостроительного проектирования "Организация хранения и парковки автотранс-портных средств в населенных пунктах Рязанской области" п.п. 3.3 пункт 3 примечаний», предустотрены в сооружениях для временного и постоянного хранения автомобилей, а также возможно использование для организации автостоянок улиц местного значения и дорог – дублеров магистральных улиц с соблюдением нормативов градостроительного проектирования и правил дорожного движения.

Изм.	Кол.уч.	Лист	№док.	Подп.	Дата

инв.

Взам.

дата

Подп. и

Инв.№подл.

Лист

Многоквартирный жилой дом находится в радиусе обслуживания ПЧ №17 на расстоянии 350 м и отвечает требованиям №123-ФЗ "Технический регламент о требованиях пожарной безопасности" по противопожарной защите «Многоквартирного жилого дома». Согласно информации от Заказчика среднее время следования пожарных автомобилей от ПЧ ОФПС до объекта составит 1 минуту.

Чертежи ПЗУ разработаны с учетом требований Федерального закона от 22 июля 2008 г. № 123-ФЗ "Технический регламент о требованиях пожарной безопасности", ГОСТ 21.508-93 "Правила выполнения рабочей документации генеральных планов предприятий, сооружений и жилищно-гражданских объектов", СНиП 35-01-2001 "Доступность зданий и сооружений для маломобильных групп населения" и Постановления Правительства РФ от 16 февраля 2008 г. № 87 "О составе разделов проектной документации и требованиях к их содержанию".

Взам. инв. №								
Подп. и дата								
Инв. №подл.	Изм. Кол.цч	Jucm	№док	Подп.	Дата	0013-КАСП-2018-ПЗУ.ПЗ	Лист 5	

		4.	TE	ХНИКО-	ЭКОН	НОМИЧЕСКИЕ ПОКАЗАТЕЛИ ЗЕМЕЛЬНОГО	<i>УЧАСТКА</i>	
Плоц Плоц Плоц	цадь з	астро верды зелен	йки уч іх покр ения, а	иастка, г пытий, го га	а	млепользования, га	0,8566 0,090811 0,5660 0,199789 10,60	
								Лис
Изм.	Кол.уч.	Лист	№док.	Подп.	Дата	0013-КАСП-2018-ПЗУ.ПЗ	•	6

Взам. инв. №

Подп. и дата

Инв. №подл.

# 5. ОБОСНОВАНИЕ РЕШЕНИЙ ПО ИНЖЕНЕРНОЙ ПОДГОТОВКЕ ТЕРРИТОРИИ, В ТОМ ЧИСЛЕ РЕШЕНИЙ ПО ИНЖЕНЕРНОЙ ЗАЩИТЕ ТЕРРИТОРИИ И ОБЪЕКТОВ ОТ ПО-СЛЕДСТВИЙ ОПАСНЫХ ГЕОЛОГИЧЕСКИХ ПРОЦЕССОВ, ПАВОДКОВЫХ, ПОВЕРХНОСТНЫХ И ГРУНТОВЫХ ВОД

Инженерная подготовка территории включает в себя вертикальную планировку территории, организацию стока поверхностных атмосферных вод. Проектные отметки приняты с учетом отвода воды от проектируемого здания, и увязка с существующим рельефом. Отвод поверхностных вод предусмотрен по спланированной поверхности и лоткам проезжей части и далее в планируемую ливневую канализацию, с учетом существующих отметок рельефа на участке и на сопредельных территориях. Создан допустимый продольный и поперечный уклон по проездам, пешеходным путям и площадкам для удобного и безопасного движения транспорта и пешеходов.

νō							
инв.							
Взам.							
дата							
ח							
Подп.							
одл.				l			
Инв. №подл.							0013-КАСП-2018-ПЗУ.ПЗ
Ин	Изм.	Кол.уч.	Лист	№док.	Подп.	Дата	00.22.7 2010 778 3770

Лист

#### 6. ОПИСАНИЕ ОРГАНИЗАЦИИ РЕЛЬЕФА ВЕРТИКАЛЬНОЙ ПЛАНИРОВКОЙ

Рельеф участка имеет выраженный уклон с юга на северо-восток, с перепадом высот до 1 м. На участке запроектирован новый искусственный рельеф для посадки здания, исключающий подтопление подвала.

План организации рельефа выполнен методом проектных горизонталей. При разработке его учитывались сложившиеся отметки территории, а также отметки прилегающих проектируемых улиц и дорог.

Отвод поверхностных вод от зданий производится в сторону проездов, газонов и далее в проектируемую закрытую ливневую канализацию с подключением к существующим сетям согласно технический условий.

Выдерживаются нормативные требования по обслуживанию маломобильных групп населения, указанные в СНиП 35-01-2001 "Доступность зданий и сооружений для маломобильных групп населения", согласно которому "…продольный уклон пути движения … не должен превышать 5 %".

Поперечные уклоны проектируемых дорог и площадок с дорожным покрытием приняты равными 15 – 20 %.

Продольные уклоны проездов вдоль проектируемого дома приняты согласно действующих нормативов и составляют 5–33 %.

Система координат местная.

Изм. Кол.уч. Лист №док.

Подп.

Дата

Система высот - Балтийская.

Перед производством работ уточнить расположение возможных подземных коммуникаций. Выявленные коммуникации перенести за зону строительства до начала производства строительных работ.

Взам. инв. №		
Подп. и дата		
чв.№подл.	0013-КАСП-2018-ПЗУ.ПЗ	Лисп

#### 7. БЛАГОУСТРОЙСТВО И ОЗЕЛЕНЕНИЕ

Свободная от застройки территория участка озеленяется посевом многолетних трав. Проезды и площадки для стоянки машин запроектированы с асфальтобетонным покрытием с бортовым камнем по ГОСТ 6665–91 «Камни бортовые бетонные и железобетонные». Тротуар перед зданием выполнен в тротуарной плитке. В местах прохождения инвалидных колясок предусмотрен пониженный бордюр.

В комплекс работ по благоустройству территории входит строительство автомобильных проездов и площадок, расположенных около проектируемого здания, что обеспечивает проезд пожарных машин и транспорта.

Проектом предусмотрено строительство площадок благоустройства в количестве не менее 10% от площади отведенного земельного участка.

Сбор мусора с территории проектом предусмотрен в бункеры-контейнеры для мусора в количестве 2 шт. на одной площадке, объёмом 1 м³ каждый. На этой же площадке предусмотрено место для складирования крупногабаритных отходов. Площадка для размещения контейнеров расположена на земельном участке на нормативном удалении от окон жилых домов.

В контейнерах временно хранятся бытовые отходы. Вывоз осуществляется 1 раз в сутки спецтранспортом на полигон (см. подраздел «Технологические решения» раздела 5 и раздел в «Перечень мероприятий по охране окружающей среды» (ООС)). Вывоз крупногабаритных отходов осуществляется не реже 1 раза в неделю.

Взам. инв. №				
Подп. и дата				
одл.				
нВ. Nºподл.			0013-КАСП-2018-ПЗУ.ПЗ	/lucm

Лист

Подп.


Дата

## 8. ОБОСНОВАНИЕ СХЕМ ТРАНСПОРТНЫХ КОММУНИКАЦИЙ, ОБЕСПЕЧИВАЮЩИХ ВНЕШНИЙ И ВНУТРЕННИЙ ПОДЪЕЗД К ОБЪЕКТУ КАПИТАЛЬНОГО СТРОИТЕЛЬ— CTBA

Площадка имеет два въезда-выезда с северной и южной сторон с проектируемых автомобильных дорог. Минимальная ширина основного проезда принята 6,0 м, как для проезда для пожарных автомобилей, согласно СП 4.13130.2013. Движение пожарной техники предусмотрено по
укрепленной георешеткой части газона, рассчитанными на необходимую нагрузку.

гподл. и дата Взам. инв. №

Изм.	Кол.уч.	Лист	№док.	Подп.	Дата

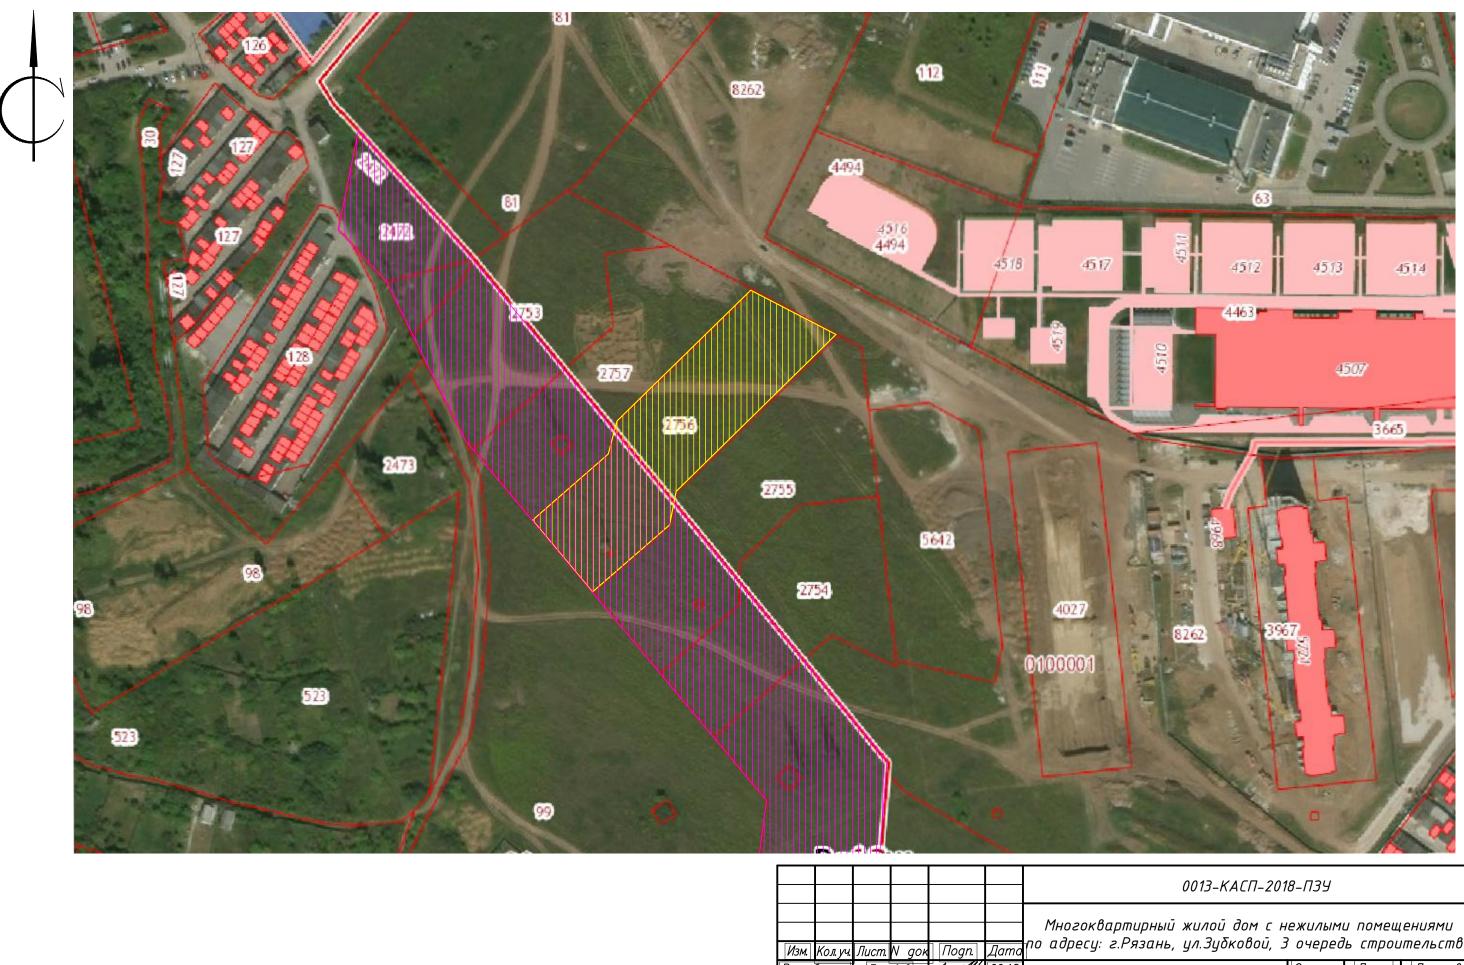

Условные обозначения:

Участок проектирования



Охранная зона ВЛ

ŀ							0013-КАСП-201	18-ПЗУ		
	Изм.	Кол. уч.	Лист.	N док	Подп.	Дата	Многоквартирный жилой дом с н по адресу: г.Рязань, ул.Зубковой, З	іежилымі В очеред	л помещ п	цениями ительства
		ботал				06.18.		Стадия		Листов
ŀ	ГИ	<u> </u>	Елис	сеев _	-for	06.18.	Многоквартирный жилой дом	П	1	
	Н. ко	нтр.	Глог	тов	/wrottly	06.18.	Ситуационный план М 1:2000	000 "3K	ОГАРАНТ— І	Инжиниринг"



плане	Наименование	сть	Количество				Площа	Строительный			
Н	пиименовиние и обозначение	Этажность	Зданий	Квартир		Застройки		Здания		οδъем, м <sup>3</sup>	
Номер		J.E.	3да	здания	всего	здания	всего	здания	всего	здания	всего
1	Жилой дом	26	1	368		896,94		20200		65269,50	
2	Жилой дом	26	1	368		891,58		20200		65269,50	
3	Жилой дом	26	1	391		908,11		20207,93		65359,94	
4	Жилой дом	26	1	368		896,94		20200		65269,50	
5	Жилой дом	26	1	368		896,94		20200		65269,50	

Технико-экономические показатели земельного участка КН 62:29:0000000:2756

Поз.	Наименование	Примечание
1	Площадь земельного участка	0,8566
2	Площадь застройки, га	0,090811
3	Площадь твердого покрытия, га	0,5660
4	Площадь газонов, га	0,199789

Условные обозначения

Граница участка

Проектируемое здание

Плиточное покрытие

Асфальтобетонное покрытие

Укрепленная полоса для пожарной техники

Газон

Площадка для игр детей дошкольного и младшего школьного возраста

СП Площадка для занятий физкультурой

ОВ Площадка для отдыха взрослого населения

М Площадка для мусороконтейнеров

XП (CБ) Хозяйственная площадка (сушка белья)

						0013 <i>-КАСП</i> -201	8- <i>П3У</i>		
Изм.	Кол. уч.	Лист.	N док	Подп.	Дата	Многоквартирный жилой дом с н по адресу: г.Рязань, ул.Зубковой, З	ежилыми В очеред	ı помещ ь строи	ениями ительства
	ботал				06.18.		Стадия		Листов
ΓΙ	1/7	Елис	геев	-fles	06.18.	Многоквартирный жилой дом		2	
Н. ко	нтр.	Глог	тов	North	06.18.	Схема планировочной организации земельного участка М 1:500	000 "3K	OFAPAHT- I	Лнжиниринг <b>"</b>



плане		Этажность	Количество				Площа	Строительный			
на	Наименование и обозначение		Зданий	'ЭЭ Квартир		Застройки		Здания		объем, м <sup>3</sup>	
Номер			Зда	здания	всего	здания	всего	здания	всего	здания	всего
1	Жилой дом	26	1	368		896,94		20200		65269,50	
2	Жилой дом	26	1	368		891,58		20200		65269,50	
3	Жилой дом	26	1	391		908,11		20207,93		65359,94	
4	Жилой дом	26	1	368		896,94		20200		65269,50	
5	Жилой дом	26	1	368		896,94		20200		65269,50	

Условные обозначения

Граница участка

Проектируемое здание


Площадка для игр детей дошкольного и младшего школьного возраста

Площадка для занятий физкультурой

ОВ Площадка для отдыха взрослого населения

М Площадка для мусороконтейнеров ХП (СБ) Хозяйственная площадка (сушка белья)

| 10013-КАСП-2018-ПЗУ | 10013-КАСП-2018-ПЗУ

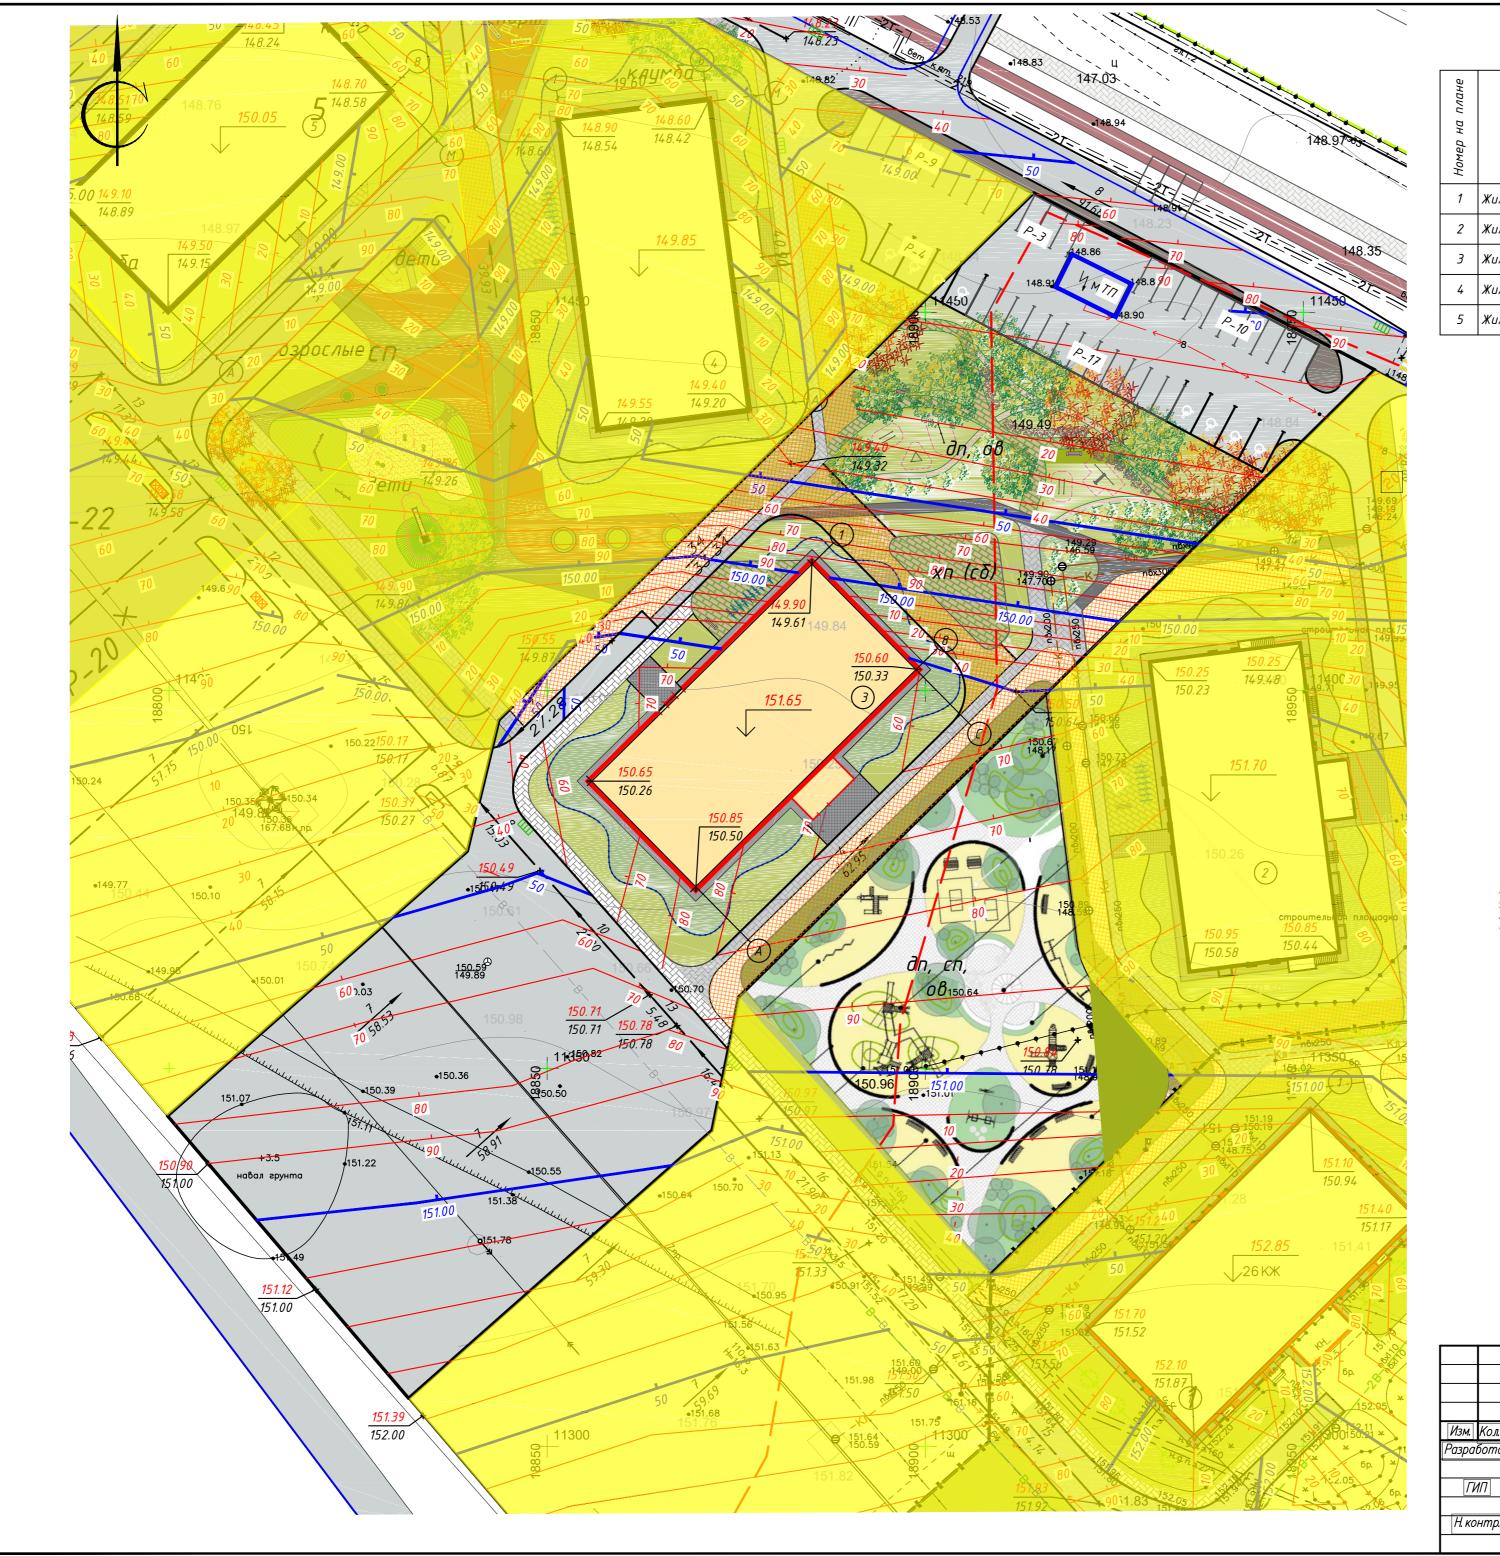

плане		Шь	Количество				Площа	Строительный			
на	Наименование и обозначение	Этажность	Зданий	Квартир		Застройки		Здания		οδъем, м <sup>3</sup>	
Номер	שאפוני 1		Зда	здания	всего	здания	всего	здания	всего	здания	всего
1	Жилой дом	26	1	368		896,94		20200		65269,50	
2	Жилой дом	26	1	368		891,58		20200		65269,50	
3	Жилой дом	26	1	391		908,11		20207,93		65359,94	
4	Жилой дом	26	1	368		896,94		20200		65269,50	
5	Жилой дом	26	1	368		896,94		20200		65269,50	

Условные обозначения

**\_ ] \_\_** Граница участка

Проектируемое здание

Плиточное покрытие

Асфальтобетонное покрытие

Укрепленная полоса для пожарной техники

Газон

ДП Площадка для игр детей дошкольного и младшего школьного возраста

СП Площадка для занятий физкультурой

ОВ Площадка для отдыха взрослого населения

М Площадка для мусороконтейнеров ХП (СБ) Хозяйственная площадка (сушка белья)

150.00 150.00

точки перелома профиля


планировочные отметки (проект/факт)


 $^{10}$  50 проектные горизонтали

Примечания:

Отметки даны по верху покрытий проездов и площадок. Все размеры даны в метрах.

					0013 <i>-КАСП</i> -2018	8- <i>П3У</i>		
Изм. Кол. у	а. <i>Лист.</i> N	док	Подп.	Дата	Многоквартирный жилой дом с н по адресу: г.Рязань, ул.Зубковой, З	ежилым В очеред	и помещ В строи	ениями тельства
Разработал	Голубев	β	MONK	06.18.	Многоквартирный жилой дом	Стадия		Листов
Н. контр.	Глотов		- Justiff	06.18.	План организации рельефа М 1:500	000 "3K	ОГАРАНТ- И	1нжиниринг"

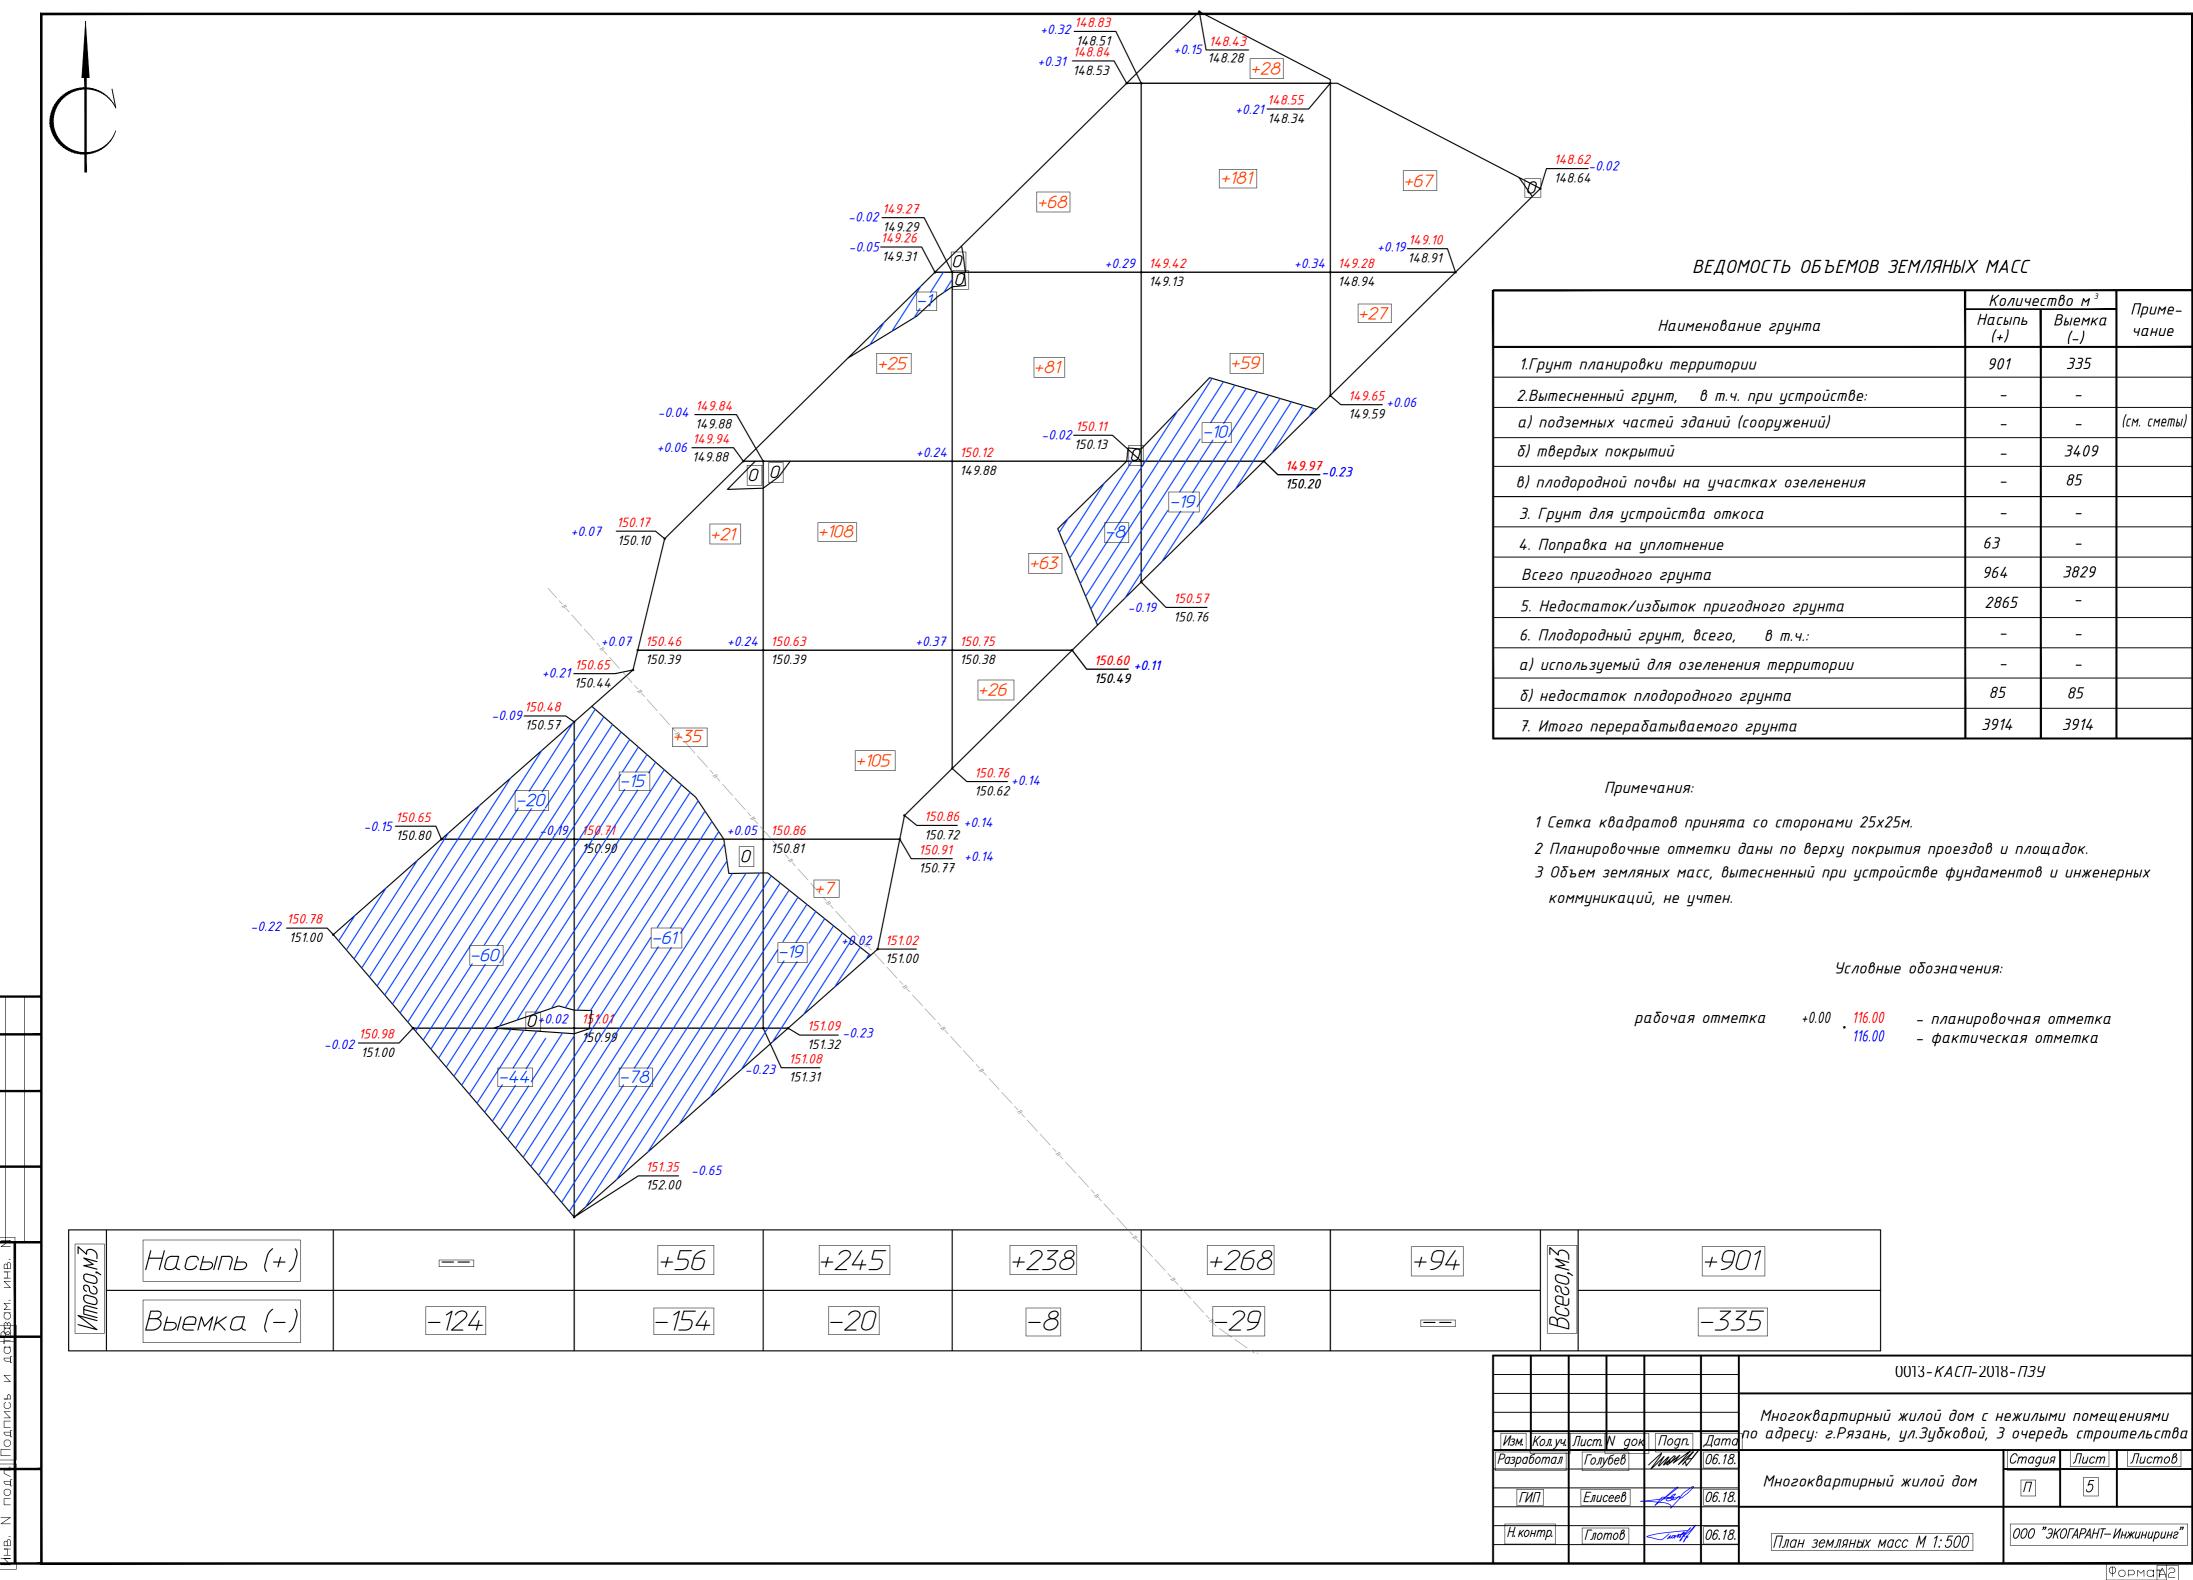

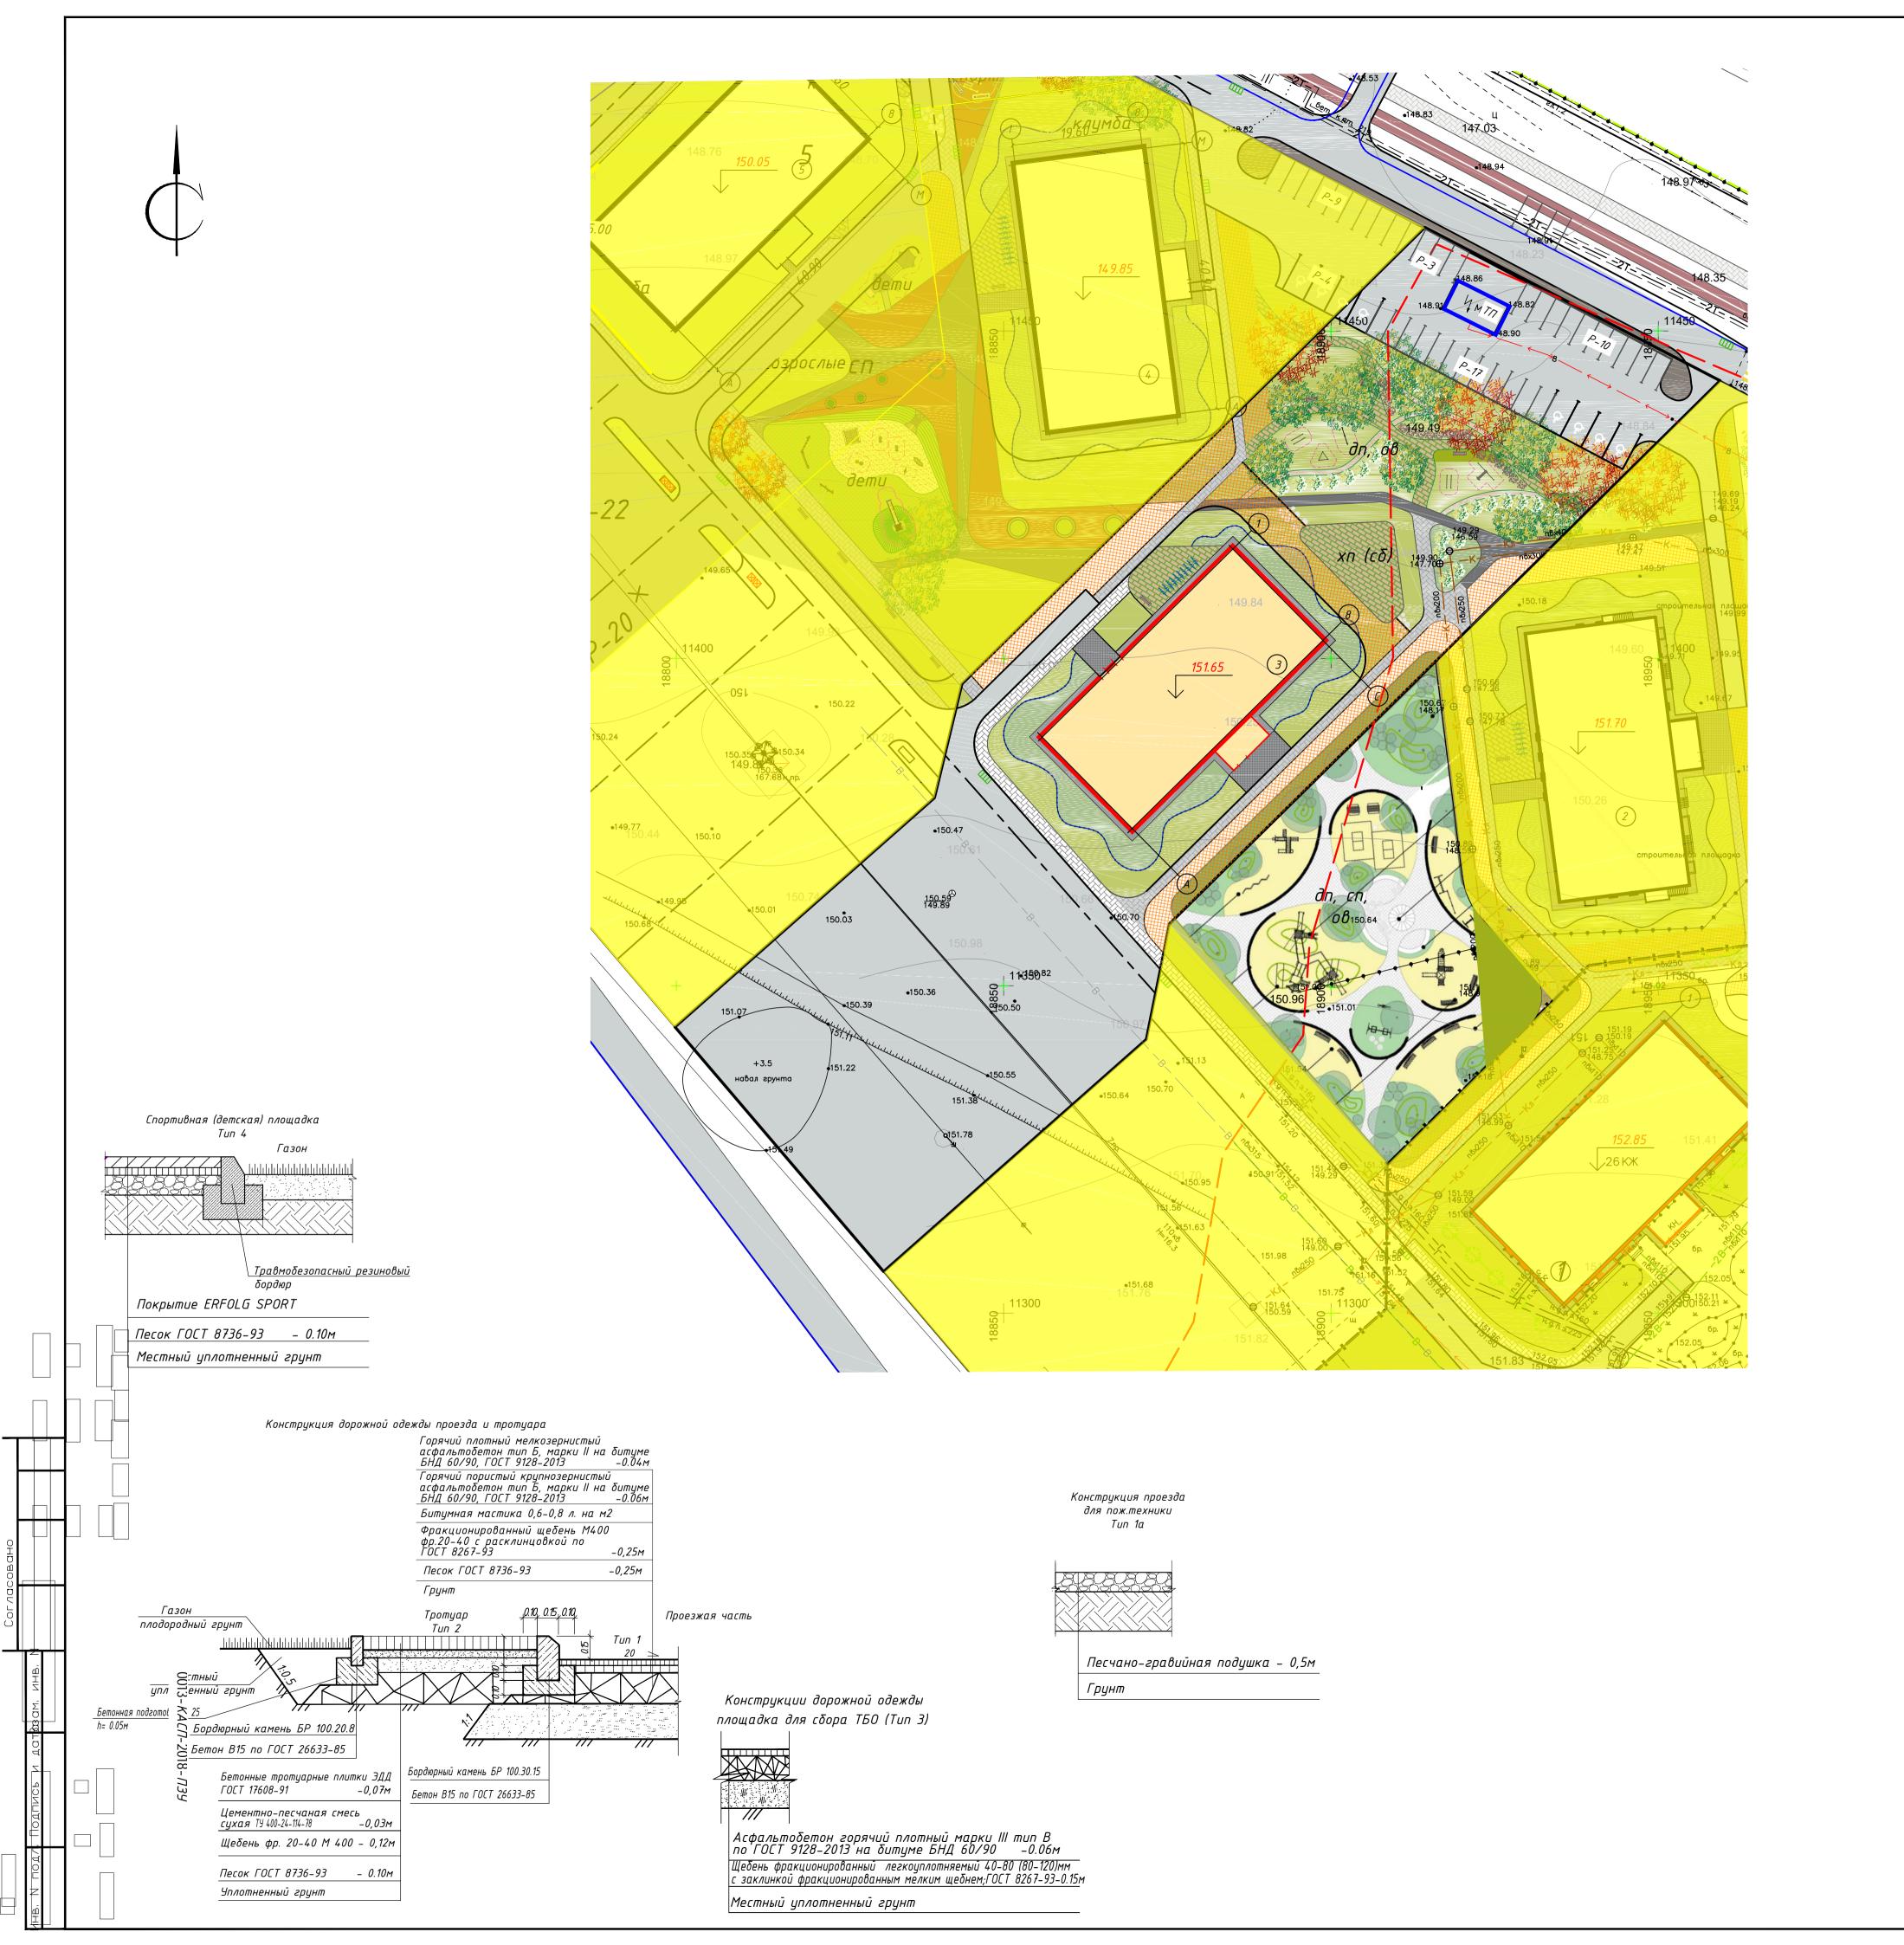

плане		ШЬ	Ко	личест	пво		Площа	Строительный			
на	Наименование и обозначение	Этажность	Зданий	' Квартир		Застройки		Здания		οδъем, м <sup>3</sup>	
Номер		Эπ	Зда	здания	всего	здания	всего	здания	всего	здания	всего
1	Жилой дом	26	1	368		896,94		20200		65269,50	
2	Жилой дом	26	1	368		891,58		20200		65269,50	
3	Жилой дом	26	1	391		908,11		20207,93		65359,94	
4	Жилой дом	26	1	368		896,94		20200		65269,50	
5	Жилой дом	26	1	368		896,94		20200		65269,50	

#### Ведомость проездов, тротуаров и площадок

Поз.	Наименование	Tun	Площадь покрытия м²	Примечание Площадь нормативная, м²
1	Проезжая часть и автостоянки	1	3848	
2	Тротуары	2	785	
ДП	Площадка для игр детей дошкольного и младшего школьного возраста	4	300	0,7x549=384,30
0B	Площадка для отдыха взрослого населения	2	55	0,1x549=54,90
СП	Площадка спортивная	4	502	2,0x549=1098
ΧП	Хозяйственная площадка (сушка белья)		170	0,3x549=164,70
П	Площадка для стоянки автомашин		8	0,3x549x0,9=149m/m

#### Ведомость элементов озеленения в границах участка

Поз.	Наименование породы или вида насаждения	Воз- раст, лет	Кол.	Примечание
1	Газон , м <sup>2</sup>		1215	раст. грунта h=0.10м
2	Укрепленный газон, м²		783	раст. грунта h=0.10м

#### Примечания:

- спортивная площадка находится на территории квартальной застройки юго-восточнее на территории жилого дома №2;
- недостающие парковочные места в количестве 141 м/м, согласно «Постановления от 05 сентября 2011 года N 11–01–33 «Об утверждении региональных нормативов градостроительного проектирования "Организация хранения и парковки автотранспортных средств в населенных пунктах Рязанской области" п.п. 3.3 пункт 3 примечаний», предусмотрены в сооружениях для временного и постоянного хранения автомобилей, а также возможно использование для организации автостоянок улиц местного значения и дорог дублеров магистральных улиц с соблюдением нормативов градостроительного проектирования и правил дорожного движения.



ДП Площадка для игр детей дошкольного и младшего школьного возраста

СП Площадка для занятий физкультуройОВ Площадка для отдыха взрослого населения

М Площадка для мусороконтейнеров П (СБ) Хозяйственная площадка (сушка δелья)

				0017-КАСП-20.	21-ПЗУ								
Изм. Кол. үч.	: Лист. N дог	Подп.	Дата	Многоквартирный жилой дом с нежилыми помещениями по адресу: г.Рязань, ул.Зуδковой, 3 очередь строительств									
Разработал	<del></del>	MONH	06.18.		Стадия		Листов						
ГИП	Елисеев .	for	06.18.	Многоквартирный жилой дом	П	6							
Н. контр.	Глотов	- North	06.18.	План благоустройства М 1:500	000 "ЭК	ОГАРАНТ— І	Инжиниринг						

# Подключение к сетям К2 Ø400 •150.47 **◆**150.36 150.39 •151.68 151.76 11300


#### Ведомость жилых и общественных зданий и сооружений

плане	Наименование	Этажность	Количество				Площа		Строительный объем, м <sup>3</sup>		
на	и обозначение		Зданий	Квај	omup	Заст	ροūκυ	Зда	ния	00ъе.	M, M <sup>3</sup>
Номер		  -  -	Зда	здания	всего	здания	всего	здания	всего	здания	всего
1	Жилой дом	26	1	368		896,94		20200		65269,50	
2	Жилой дом	26	1	368		891,58		20200		65269,50	
3	Жилой дом	26	1	391		908,11		20207,93		65359,94	
4	Жилой дом	26	1	368		896,94		20200		65269,50	
5	Жилой дом	26	1	368		896,94		20200		65269,50	

#### Условные обозначения инженерных сетей

Обозначение	Наименование	Примечание
B1	Проектируемый хозяйственно-питьевой противопожарный водопровод	
гл	Газоснабжение	
К1 ———	Проектируемая хозяйственно-бытовая канализация	
К2 —	Проектируемая ливневая канализация	
	Электроснабжения (КЛ)	
	Наружного электроосвещения (КЛ)	
_/_/ <u>_</u> /_/_	Сети связи	
<b></b> ()	Светильник наружного освещения на кронштейне (на фасаде)	
<del></del>	Демонтаж	

Примечание – место врезки инженерных коммуникаций на границе участка. За границей участка трасса показана условно, согласно ТУ выполняется сетевой организацией.

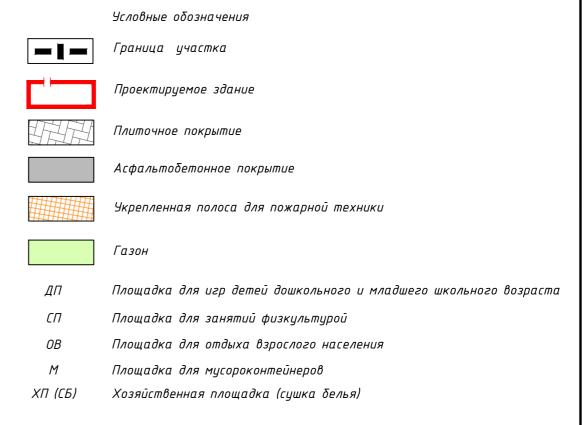

				0013 <i>-КАСП</i> -2018	8- <i>П3У</i>					
Изм. Кол. уч	Лист. N до	к] [Подп.]	Дата	Многоквартирный жилой дом с нежилыми помещениями в адресу: г.Рязань, ул.Зубковой, 3 очередь строительств						
Разработал ГИП		MINK	06.18. 06.18.	Многоквартирный жилой дом	Стадия	<i>Лист</i> 7	Листов			
Н. контр.	Глотов	North	06.18.	Сводный план сетей инженерно— технического обеспечения М 1:500	000 "ЭК	ОГАРАНТ— И	Инжиниринг"			