

Заказчик: ООО «СЗ «ЮжУралСервис»

ОБЪЕКТ: Жилой дом №21 в жилом районе "Гранд Парк" в г. Оренбурге"

Проектная документация

# Раздел 2 СХЕМА ПЛАНИРОВОЧНОЙ ОРГАНИЗАЦИИ ЗЕМЕЛЬНОГО УЧАСТКА

532-00/2023 - ПЗУ



Заказчик: ООО «СЗ «ЮжУралСервис»

ОБЪЕКТ: Жилой дом №21 в жилом районе "Гранд Парк" в г. Оренбурге

Проектная документация

## Раздел 2 СХЕМА ПЛАНИРОВОЧНОЙ ОРГАНИЗАЦИИ ЗЕМЕЛЬНОГО УЧАСТКА

532-00/2023 - ПЗУ

Директор С.В. Сукманов

Главный инженер проекта Т.А. Бочкова

МΠ

	Обозначение	Обозначение Наименование С								
		Содержание	1-2							
	532-00/2023- ПЗУ	Пояснительная записка	На 5л.							
	1	Характеристика земельного участка, предоставленного для размещения объекта капитального строительства. Сведения о наличии зон с особыми условиями использования территорий в пределах границ земельного участка								
	2	Обоснование границ санитарно-защитных зон объектов капитального строительства в пределах границ земельного участка - в случае необходимости определения указанных зон в соответствии с законодательством Российской Федерации								
	3	Обоснование планировочной организации земельного участка в соответствии с градостроительным и техническим регламентами либо документами об использовании земельного участка (если на земельный участок не распространяется действие градостроительного регламента или в отношении его не устанавливается градостроительный регламент)								
	4	Технико-экономические показатели земельного участка, предоставленного для размещения объекта капитального строительства								
	5	Обоснование решений по инженерной подготовке территории, в том числе решений по инженерной защите территории и объектов капитального строительства от последствий опасных геологических процессов, паводковых, поверхностных и грунтовых вод.								
	6	Описание организации рельефа вертикальной планировкой								
	7	Описание решений по благоустройству территории								
	8	Зонирование территории земельного участка, предостав ленного для размещения объекта капитального строи тельства, а так же принципиальная схема размещения территориальных зон с указанием сведений о расстояни								
	9	Обоснование схем транспортных коммуникаций, обеспечивающих внешние и внутренние (в том числе межцеховые) грузоперевозки - для объектов производственно-								
F		510-21/2021- ПЗУ								
+	Изм. Кол.уч <mark>1 Д</mark> ист №до	Характеристива и технические показатели транспортных коммуниканий (при наличии таких коммуниканий) - лля объ-								
_	азраб. Есина	ектов производственного назначения Стад	ция Лист	Листов						
_	роверил Бочкова ИП Бочкова	Содержание	1	2-Центр"						

Согласовано

Взам. инв. №

Подп. и дата

Инв. № подл.

Обоснование схем транспортных коммуникаций, обеспечивающих внешний и внутренний подъезд к объекту капиталь-	
ного строительства для объектов непроизводственного	
назначения	

	Графическая часть	На 8л.
	Схема планировочной организации земельного участка. М 1:500	
	План организации рельефа. М 1:500	
	План земляных масс. М 1:500	
532-00/2023-	План проездов, площадок, тротуаров. М 1:500	
ПЗУ	План благоустройства территории. М 1:500	
1133	Сводный план инженерных сетей. М 1:500	
	Ситуационная схема.	
	Типовая секция ограждения. М 1:50	

Взам. инв. №	
Подп. и дата	
№ подл.	

Изм.	Кол.уч	Лист	№док.	Подп.	Дата

1. Характеристика земельного участка, предоставленного для размещения объекта капитального строительства. Сведения о наличии зон с особыми условиями использования территорий в пределах границ земельного участка.

В административном отношении объект строительства находится в г. Оренбурге, Южный округ, Ленинский район, западной части кадастрового квартала: 56:44:0240006. Участок свободен от застройки. В качестве исходного материала использован план топографической съемки в масштабе 1:500, предоставленный заказчиком. Кадастровый номер земельного участка: 56:44:0240006:5177 -площадь земельного участка — 8129 кв.м.

Климат района - континентальный с продолжительной зимой 6 месяцев и тёплым летом.

По карте климатического районирования г. Оренбург относится к - III району, к IIIA подрайону.

Расчетная температура наружного воздуха для отопления - 32 СО.

Нормативная величина скоростного напора ветра по II району - 38кг/м2.

Расчетный вес снегового покрова – 240 кг/м2.

Глубина сезонного промерзания суглинков - 152 см.

На момент проектирования земельный участок был свободен от застройки. Участок работ расположен на свободной территории. Поверхность ровная. На западе участок проектирования граничит с проектируемой автодорогой, на востоке и севере с проектируемой застройкой дома №18 и №20, на юге - с незастроенной территорией.

Абсолютные отметки поверхности земли изменяются от 91,75м до 91,63, перепад высот составляет 0,12 м.

2. Обоснование границ санитарно-защитных зон объектов капитального строительства в пределах границ земельного участка - в случае необходимости определения указанных зон в соответствии с законодательством Российской Федерации

В соответствии с СанПиН 2.2.1/2.1.1.1200-03 «Санитарно-защитные зоны и санитарная классификация предприятий, сооружений и иных объектов» не классифицируется.

	фпц	руст													
						532-00/2023-	ПЗУ								
Изм.	Кол.уч	Лист	№док.	Подп.	Дата										
Разраб	5.	Есина					Стадия	Лист	Листов						
Прове	рил	ил Бочкова Бочкова		Г		Бочкова		Бочкова		They			П	1	5
ГИП						Theef		Пояснительная записка							
							ООО «Проект - Центр»								
Н.конт	гр.	Сукма	нов	Cyp											

Согласовано

Взам. инв. №

Подп. и дата

№ подл.

Земельный участок расположен в территориальной зоне: Зона среднеэтажной (5-8 этажей) и многоэтажной (9 этажей и выше) застройки домами многоквартирными "Ж.3"

Раздел «Схема планировочной организации земельного участка» выполнен с учетом следующих нормативных документов:

- Постановлением Правительства РФ от 16.02.2008 N 87.
- СП 42.13330.2016
- Градостроительный план.

Планировочная организация участка разработана в соответствии с заданием на проектирование, техническими регламентами, в том числе устанавливающими требованиями по обеспечению безопасной эксплуатации зданий, строений, сооружений и безопасного использования прилегающих к ним территорий и соблюдением технических условий.

Расчет количества населения:

8435,07:30 = 281 чел.

Расчет площадок благоустройства (детская площадка, площадка для отдыха взрослого населения, зеленые насаждения) согласно п. 7.29 СП 476.1325800.2020 Проектируемый жилой дом находиться в застройке группы жилых домов №18;19;20;21 для которых запроектирован один двор. Детская площадка 0,4\*281=112,40 м2, фактическая площадь 128,20 м2 ( в границей ЗУ проектируемого жилого дома №18, рядом с проектируемым жилым домом №21 расположена площадка для физкультурных занятий, таким образом все жители проектируемых жилых домов будут пользоваться площадками независимо от расположения их на ЗУ);

площадка для отдыха взрослого населения 0,1\*281=28,10 м2, фактическая площадь 86,00 м2;

зеленые насаждения 3,0\*281= 843,00 м2, фактическая площадь 1546,00 м2 в границе ЗУ и 216,00 м2 в границе благоустройства проектируемого жилого дома.

Таким образом суммарная площадь озеленяемой территории 1546,00+216,00=1762,00>843,00 м2. Все показатели соответствуют нормам.

Схема планировочной организации земельного участка разработана в М 1:500 на топооснове предоставленной заказчиком.

Инв. № подп. и дата Взам. инв. №

Изм. Кол.уч Лист №док. Подп. Дата

532-00/2023 -ПЗУ

Лист

2

Таблица 2 – Технико-экономические показатели генерального плана					
Наименование показателя	Кол-во	Ед.изм.			
В границе отвода земельного участка	8129,0	КВ.М.			
1 Площадь застройки проект.	1593,66	КВ.М.			
2 Площадь отмостки, тротуара, дорожек, площадок,	4536,70	КВ.М.			
проезда					
3. Площадь озеленения	1546,0	КВ.М.			
За границей отвода земельного участка	1284,70	КВ.М.			
1 Площадь проезда, тротуара, велодорожки	1068,70	КВ.М.			
2.Площадь озеленения	216,00	кв.м			

Коэффициент застройки участка К3= So / Syч,

где So- площадь застройки,

Взам. инв. №

Подп. и дата

нв. № подл.

Ѕуч- площадь земельного участка.

К3=1593,66/8129=0,20 что соответствует нормам выданным градпланом.

5.Обоснование решений по инженерной подготовке территории, в том числе решений по инженерной защите территории и объектов капитального строительства от последствий опасных геологических процессов, паводковых, поверхностных и грунтовых вод

Физико-геологические процессы и явления, отрицательно влияющие на строительство, отсутствуют. Расчетная сейсмическая интенсивность площадки строительства в баллах шкалы MSK-64, по карте OCP-2015-С составляет 5 баллов, согласно прил. А\* СП 14.13330.2018. Защита территории и объектов капитального строительства предусматривает организацию отведения дождевых и талых вод таким образом, что сброс воды осуществляется по лоткам проездов и тротуарам (см. проект шифр 125.0.00-00-ИПТ «Инженерная подготовка территории. План организации рельефа», разработанный АО НПО ПИ «Оренбурггражданпроект»).

Естественный рельеф не сохранился, территория спланирована насыпным грунтом. При этом для организации насыпи проектом намечается использование привозного грунта для плановой насыпки грунта на проектируемую территорию.

## 5. Описание организации рельефа вертикальной планировкой

Проектируемый участок расположен на свободной территории от застрой-

		r	PJ	<i></i>			
						532-00/2023 -ПЗУ	Лист
Изм.	Кол.уч	Лист	№док.	Подп.	Дата		3

В мероприятиях по восстановлению (рекультивации) земельного участка проектом предусмотрено создание верхнего слоя газонов, недостаток плодородного слоя почвы завозиться. Толщина слоя плодородной почвы на газонах, цветниках — 0.20м.

Снятие плодородного слоя почвы не производиться из-за его отсутствия. При выполнении работ по благоустройству необходимо корректировать рабочие отметки в местах устройства газонов, корыта под одежду дорог, площадок, с учетом проектной толщины данных конструкций.

### 6. Описание решений по благоустройству территории

Благоустройство прилегающей территории к жилому дому выполнено в соответствии с нормами. Для обеспечения нормальных санитарно-гигиенических условий в районе проектируемой застройки предусматриваются мероприятия по благоустройству территории:

- устройство проектируемого асфальтобетонного покрытия проезда, гостевых автостоянок, асфальтобетонной отмостки, тротуара, велосипедной дорожки. Площадки для занятий физкультурой со спецпокрытием.
- установка малых форм архитектуры (урны, скамейки). Освещение территории будет осуществляться за счет освещения установленного по краям проектируемых тротуаров вдоль площадок отдыха для взрослого населения.
- озеленение представлено устройством газонов, цветников, посадкой деревьев, кустарников. (см. План благоустройства).

Лист

#### Расчет бытовых отходов

Взам. инв. №

Подп.		Кол	іичес	ство п	ірожив	зающ	его населения в доме – 281 чел.
№ подл.	_					ı	532-00/2023 -ПЗУ
Инв. Л	Изм.	Кол.уч	Лист	№лок.	Подп.	Дата	552-00/2025 -115 y

Расчет количества бытовых отходов:

281\*950=266950 (л в год) : 365 = 732 (л в сутки)

мусорные баки - 0.75 метров кубических (750 литров)

732:750 = 1.0 m

Проектом не предусмотрено размещение 1 мусорного бака. Для удаления мусора используется существующая площадка для мусорных контейнеров – расположенная в районе проектируемого жилого дома №18, не более 100 м.

# Расчет количества машино-мест на гостевой открытой стояке на земельном участке.

Расчет необходимого количества парковочных мест для хранения индивидуального автотранспорта жителей дома произведен на основании местных нормативов градостроительного проектирования муниципального образования "город Оренбург" с изменениями на 28.02.2017 № 306.

Расчетное число машино-мест для хранения легковых автомобилей населения жилого дома с общей площадью квартир  $8435,07\text{м}^2$  составляет 106 м/м, из расчета 1 машино-место на  $80\text{ м}^2$  общей площади квартир (п.1.3.2).

На стоянках для постоянного хранения автомобилей жильцов дома может быть размещено 50% необходимых мест для хранения автотранспорта. Таким образом, для размещения на парковках и автостоянках временного хранения должно размещаться 50% от расчетного количества мест, т.е. 53 м/мест, в т.ч 10 м/мест для МГН, из них (10 м/места \*5%)=1 м/место для колясочников.

Проектом определено на земельных участках прилегающих к проектируемому жилому дому −52м/мест + 10 м/мест машино-мест для МГН. Недостающее количество (44 машино-мест) подразумевается компенсировать на территории прилегающей территории к жилому дому №21 (24 м/мест) и проектируемых ранее жилых домов, поскольку по расчету необходимое количество машино-мест в проектируемых домах меньше их фактического числа.

7. Зонирование территории земельного участка, предоставленного для размещения объекта капитального строительства, обоснование функцио-

 Изм.
 Кол.уч
 Лист
 №док.
 Подп.
 Дата

Взам. инв.

Подп. и дата

Инв. № подл.

532-00/2023 -ПЗУ

Лист

5

нального назначения и принципиальной схемы размещения зон, обоснование размещения зданий и сооружений (основного, вспомогательного, подсобного, складского и обслуживающего назначения) объектов капитального строительства - для объектов производственного назначения

Не требуется.

8. Обоснование схем транспортных коммуникаций, обеспечивающих внешние и внутренние (в том числе межцеховые) грузоперевозки - для объектов производственного назначения

Не требуется.

9. Характеристика и технические показатели транспортных коммуникаций (при наличии таких коммуникаций) - для объектов производственного назначения


Не требуется.

10. Обоснование схем транспортных коммуникаций, обеспечивающих внешний и внутренний подъезд к объекту капитального строительства, - для объектов непроизводственного назначения

Транспортная связь территории проектируемого объекта, обеспечивается по проектируемым проездам с дальнейшим выездом на ул. Ильи Глазунова. Въезд транспорта и пожарных машин на проектируемую территорию осуществляется с ул. Ильи Глазунова. Проектируемый жилой дом обеспечен

проездами со всех продольных сторон.

В								
Полп. и лата								
№ подл.			-					
2							532-00/2023 -ПЗУ	Лист
Инв.	Изм	Кол уч	Лист	№док.	Подп.	Дата		6
	113W1.	1031. y 4	JIHCI	ледок.	подп.	дата		

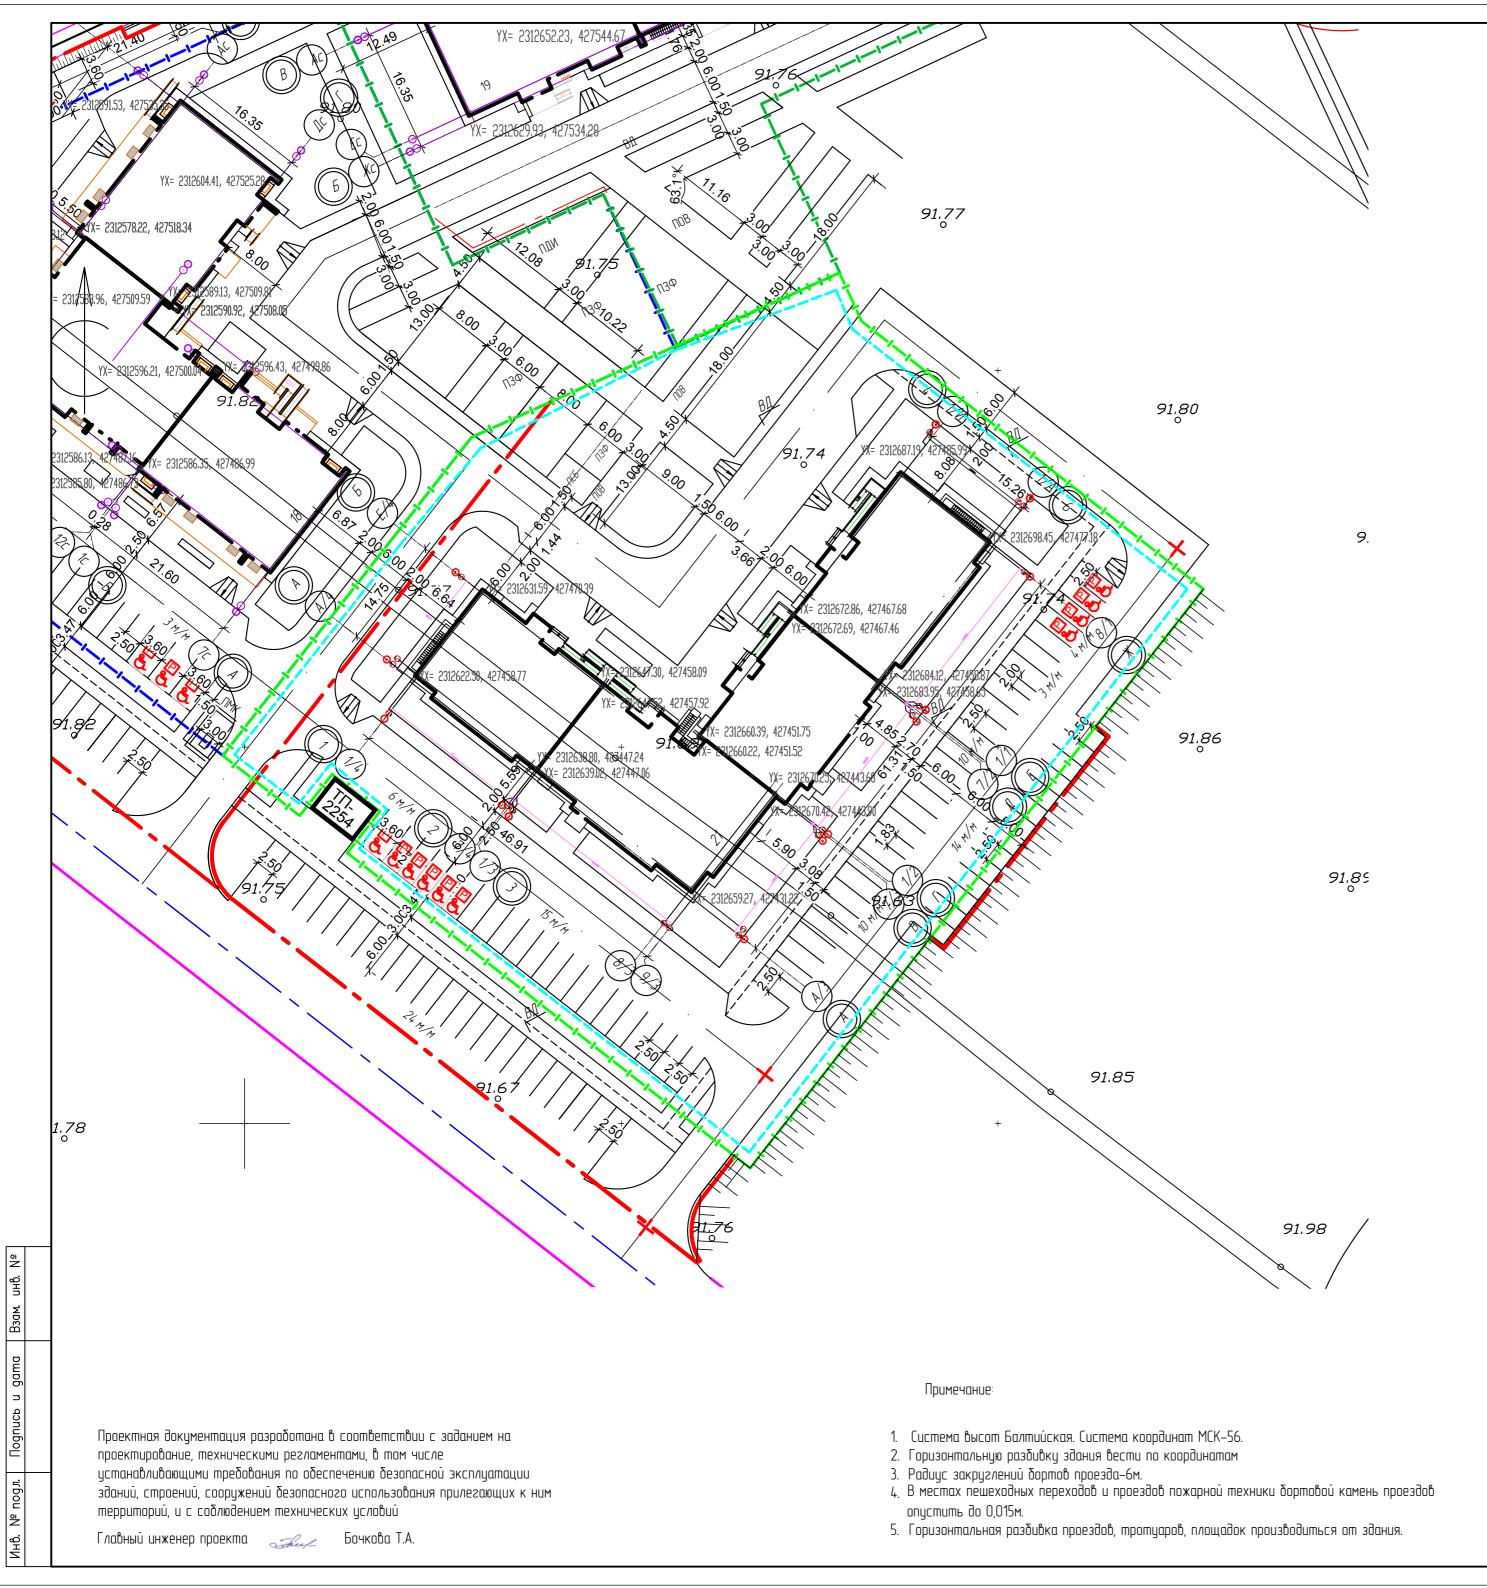

		Ф	Количество				Площад		Строительный объем, м <sup>3</sup>		
Номер на	Наименование и обозначение	Этажность	'∃ Квартир Застройки	DŪKU	илощадь Общая		uū	02:			
Hor		Эшс	Зданий	Здания	Всего	Здания	Bcezo	Здания	Всего	Зданий	Bcezo
21	Жилой дом №21 (проектируемый)	9	1	160	160	1593,66	1593,66	12434,44	12434,44	45350,10	45350,10

#### УС/10ВНЫЕ ОБОЗНАЧЕНИЯ

ОБОЗНАЧЕНИЕ	НАИМЕНОВАНИЕ
-111-	Граница земельного участка дома №21
	Граница благоустройства участка дома №21
	Граница допустимого размещения объекта по Градостроительному плану
ПСБ	Площадка для сушки белья
ПЗФ	Площадка для занятий физкультурой
ПОВ	Площадка для отдыха взрослого населения
ВД	Велосипедная доржка

						532-00/2023-ПЗУ							
						Жилой дом №21 в жилом районе "Гранд Парк" в г. Оренбурге.							
3M.	Кол. уч	/lucm	№док	Подипсе	Дата								
1300	1б.	. Есина Бочкова		Du	06.23		Стадия	/lucm	Листов				
ეიზ.				Theef-	06.23	Схема планировочной организации		4					
1П		Бочкова 🔩		Theef-	06.23	земельного участка	II	1					
контр.		Сукманов В.П. Суг Об.			Схема планировочной организации	000 "Проект-Центр" г. Оренбург							
				06.23	земельного участка М. 1-500								




		Р	Количество				Площад	ь, м		Строительный объем, м	
Номер на плане	Наименование и обозначение	Этажность	uū	Квартир Застройки		илощадь Общая		uū	02		
문			Зданий	Здания	Всего	Здания	Всего	Здания	Всего	Зданий	Bcezo
21	Жилой дом №21 (проектируемый)	9	1	160	160	1593,66	1593,66	12434,44	12434,44	45350,10	45350,10
	_										

## УСЛОВНЫЕ ОБОЗНАЧЕНИЯ

ОБОЗНАЧЕНИЕ	НАИМЕНОВАНИЕ
-111-	Граница земельного участка дома №21
	Граница благоустройства участка дома №21
ПСБ	Площадка для сушки белья
ПЗФ	Площадка для занятий физкультурой
ПОВ	Площадка для отдыха вэрослого населения
ВД	Велосипедная доржка

Система высот Балтийская. Система координат МСК–56.

					532-00/2023-	139		
					Жилой дом №21 в жилом районе "Гра	урге.		
Кол. уч	/lucm	№док	Подипсе	Дата				
Разраб. Есина		l	Free	06.23		Стадия	/lucm	Листов
Іров. Бочкова		οβα	Theef	06.23	Схема планировочнои организации земельного участка	П	2	
пр.	Сукма	нов В.Г	Cyn	06.23	План организации рельефа	000 "Проект-Центр" г. Оренбург		ımp"
	ιδ.	аб. Есина Бочка	аб. Есина Бочкова	об. Есина <del>Прес</del> Бочкова <del>Прес</del>	об. Есина Об.23 Бочкова Авгр Об.23	Жилой дом №21 в жилом районе "Гра Колуч Лист №док Подпись Дата аб. Есина О6.23 Бочкова О6.23 Схема планировочной организации земельного участка	Колуч Лист № док Подпись Дата  аб. Есина Об.23 Бочкова Об.23 Схема планировочной организации земельного участка План организации рельефа  об.23 Схема план организации рельефа гр. Сукманов В.П. См. Об.23	Жилой дом №21 в жилом районе "Гранд Парк" в г. Оренби Колуч Лист № док Подпись Дата 18. Есина О6.23 Бочкова О6.23 Схема планировочной организации земельного участка П 2  План организации рельефа О00 "Проект-Ценг. Оренбург

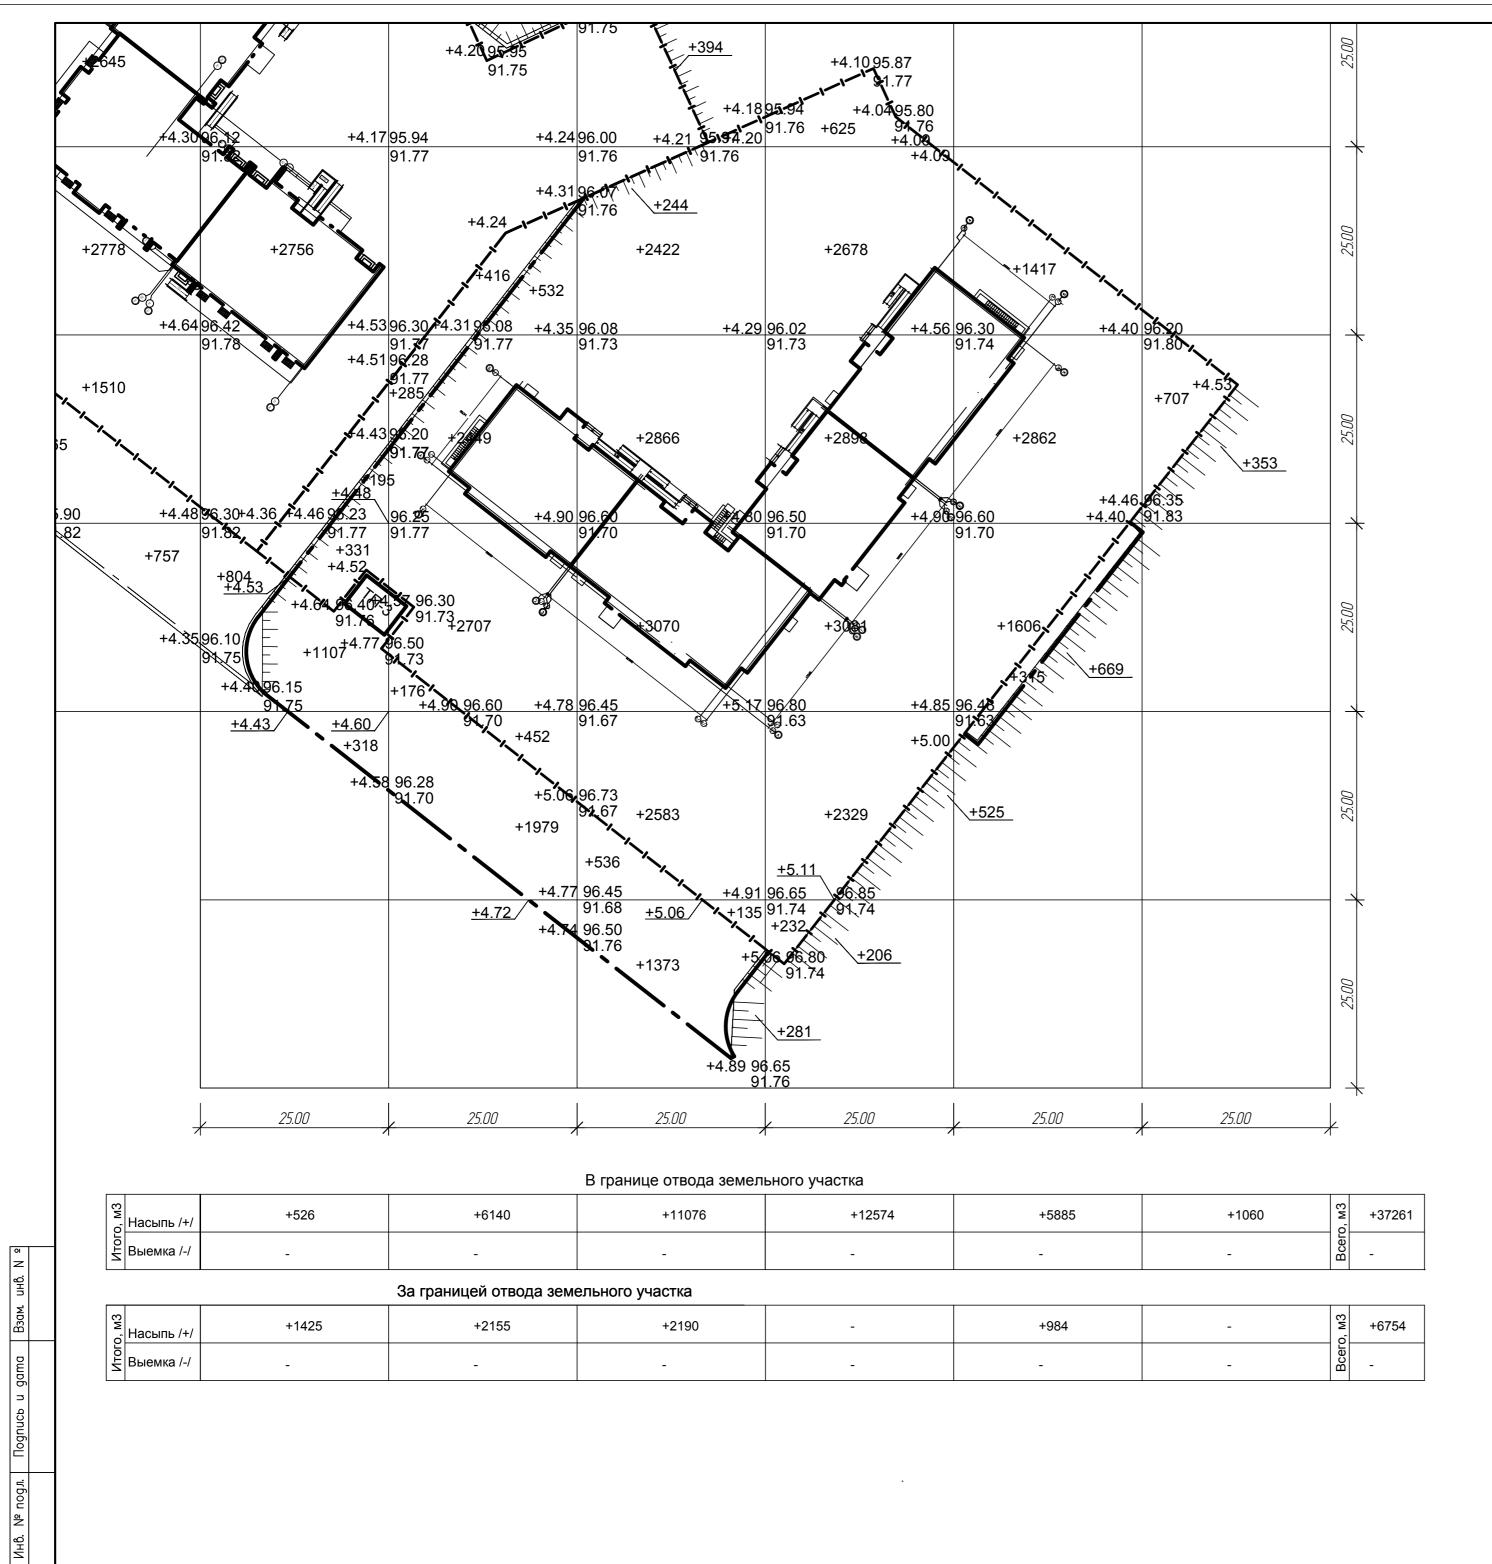

#### ВЕДОМОСТЬ ОБЪЕМОВ ЗЕМЛЯНЫХ МАСС

	Ka	личество , м3				
Наименование грунта	земельного В границе	участка	За границей земельного		Приме-	
ниименооиние группи	Насыпь /+/	Выемка /-/	Насыпь /+/	Выемка /-/	чание	
1. Грунт планировки территории	37261		6754			
2. Вытесненный грунт,в т.ч. при устр.:		6689		502		
— подземных частей зданий и сооружений		(4600)				
— автодорожных покрытий		(1750)		(459)		
— подземных cemeū		(30)				
– озеленения на участках насыпи		(309)		(43)		
– водоотводные сооружения						
3. Поправка на уплотнение	3726		675			
Всего пригодного грунта	40987	6689	7429	502		
4. Недостаток пригодного грунта		34298		6927		
5. Плодородный грунт , всего, в т. ч. :						
– используемый для озеленения территории	210		43			
– недостаток плодородного грунта		210		43		
Итого перерабатываемого грунта	41197	41197	7472	7472		


#### УСЛОВНЫЕ ОБОЗНАЧЕНИЯ


ОБОЗНАЧЕНИЕ	НАИМЕНОВАНИЕ
-111-	Граница земельного участка жилого дома №21
	Граница благоустройства участка жилого дома №21

- 1. Площадь планировочных работ: в границах благоустройства 7568,21 м2.
- 2. Снятие плодородного слоя почвы не производиться ввиду его отсуствия.
- 3. При земляных работах в местах устройства газонов, корыта под дорожную одежду проездов, тротуаров, площадок произвести корректировку рабочих отметок на толщину этих покрытий.

						532-00/2023-ПЗУ						
						Жилой дом №21 в жилом районе "Гра	оанд Парк" в г. Оренбурге.					
Изм.	Кол.уч	/lucm	№док	Подипсе	Дата							
Разраб. Есина		Free	06.23		Стадия	/lucm	Листов					
Пров. Бочкова		οδα	Theef 06.23		Схема планировочной организации	_	_					
				земельного участка	II	3						
					План земляных масс	000 "Проект-Центр" г. Оренбург						
I. контр. Сукманов В.Г		кманов В.П. <i>Су</i> 06.23		06.23								
	•					M 1:500	57	ור				

Формат А2

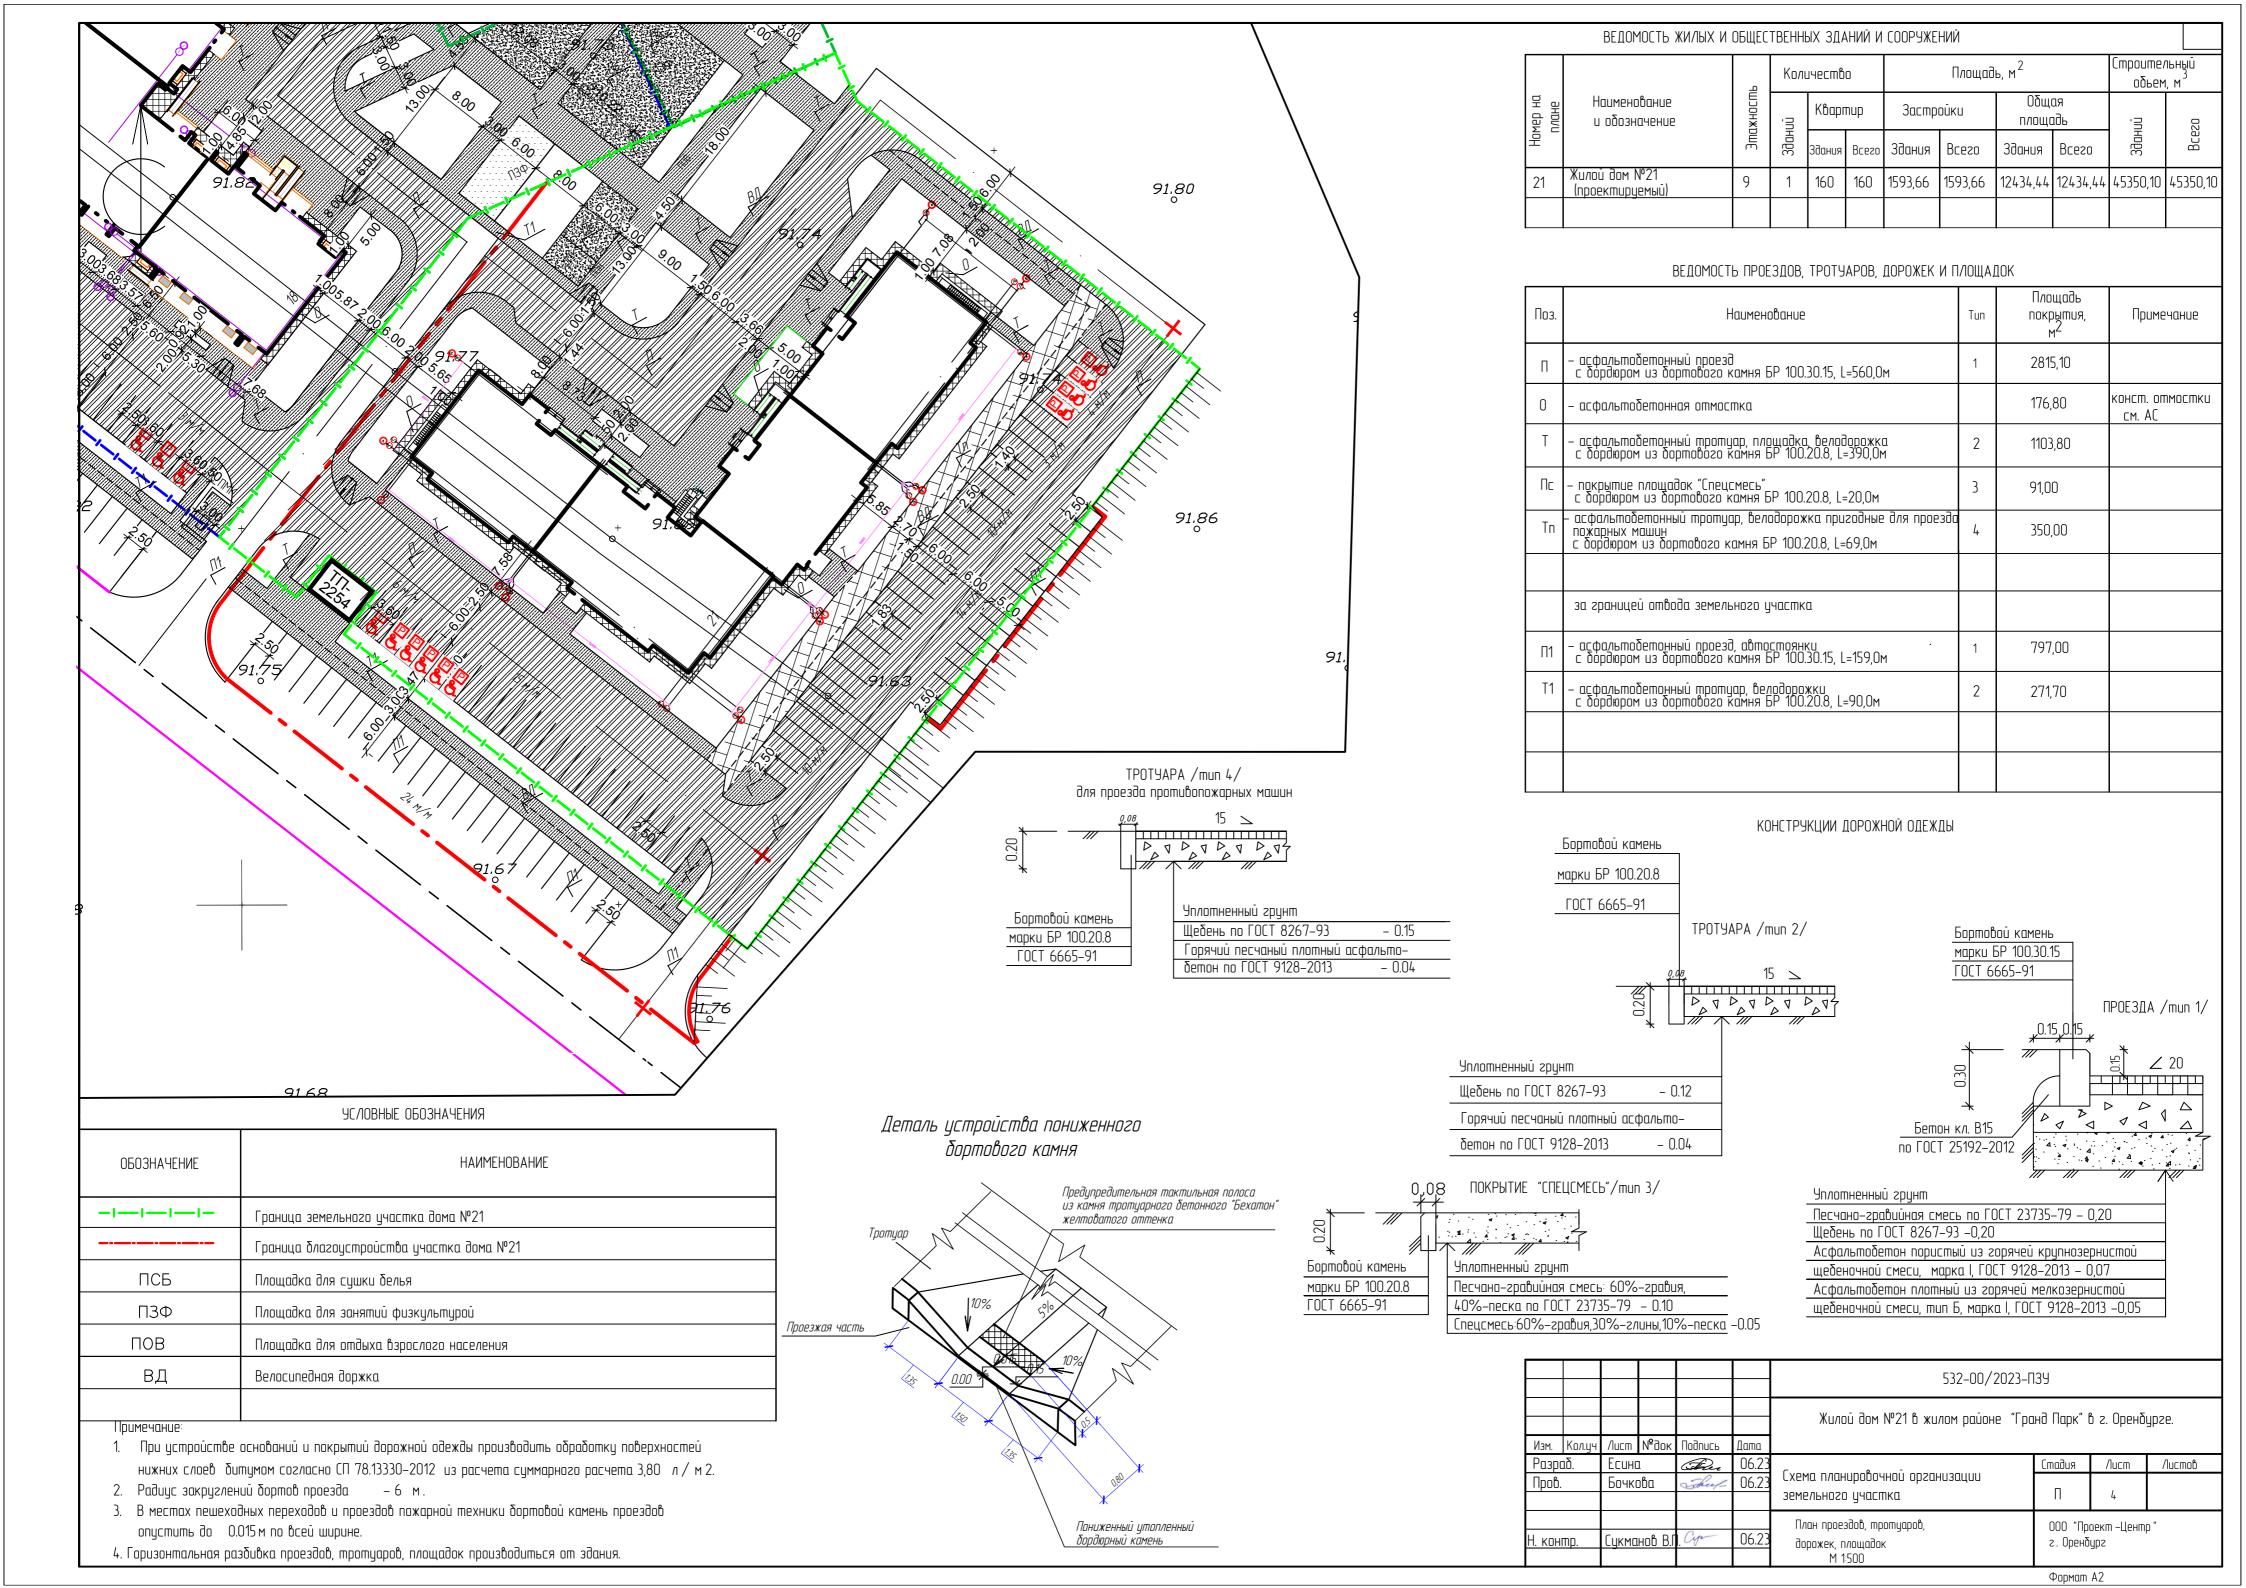

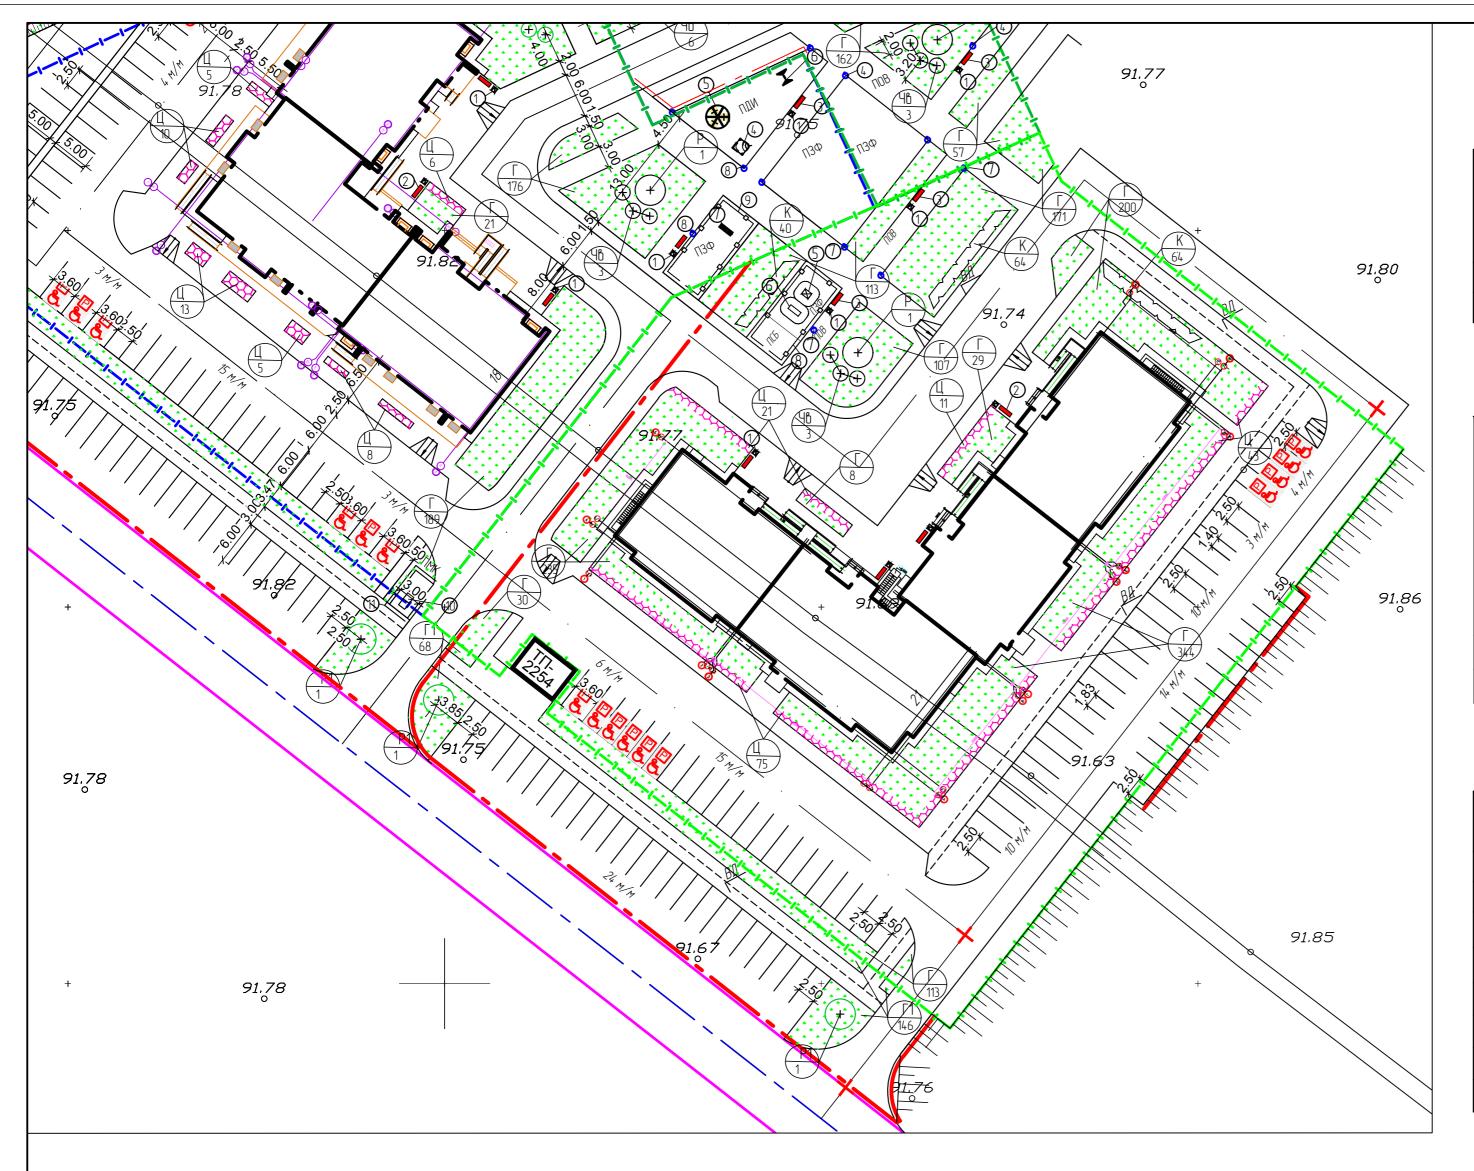

		Р	Количество				Площад	ь, м <sup>2</sup>		Строительный объем, м	
Номер на плане	и обозначение и обозначение	Этажность	uū	Кварп	nup	Застройки Общая площадь			uū	20	
호			Зданий	Здания	Всего	Здания	Bcezo	Здания	Всего	Зданий	Bcezo
21	Жилой дом №21 (проектирцемый)	9	1	160	160	1593,66	1593,66	12434,44	12434,44	45350,10	45350,10

#### ВЕДОМОСТЬ МАЛЫХ АРХИТЕКТУРНЫХ ФОРМ

N Π/Π	Обозначение	Наименование	Кол. шт.	Примечание
1	Продукция "КСИЛ"	Урна деревянная с ж.б. основ. (1311)	6	
2	Продукция "КСИЛ"	Скамья (2102)	4	
3	Продукция "КСИЛ"	Диван парковый (2205)	2	
5	Продукция "КСИЛ"	Тренажер (7511)	1	
6	Продукция "КСИЛ"	Тренажер (7540)	1	
7		Светильник	4	
8	510-21/2021- ПЗУ л.8	Ограждение метал.(Н=0,9м)		33,00 п.м.

## ВЕДОМОСТЬ ЭЛЕМЕНТОВ ОЗЕЛЕНЕНИЯ


Поз.	Наименование породы или вида насаждения	Возр., лет	Кол.	Примечание
Р	Рябина обыкновенная	5	1	Ком 1х1х0,6
46	Чубушник венечный (жасмин)	3	3	массовые посадки, среднерослый, свободнорастущий
K	Кизильник блестящий	3	168	массовые посадки, среднерослый, свободнорастущий
Ц	Цветник (портулак), м2		150	однолетники
Γ	Газон обыкновенный, м2		1350	Овсяница красная – 50% мятлик луговой – 50%
	За границей земельного участка			J
P1	Рябина обыкновенная	5	2	Kom 1x1x0,6
Γ1	Газон обыкновенный, м2		214	Овсяница красная – 50% мятлик луговой – 50%

## УС/10ВНЫЕ ОБОЗНАЧЕНИЯ

л. uнв. Nº	1 1	ОБОЗНАЧЕНИЕ	НАИМЕНОВАНИЕ
Взам.		-111-	Граница земельного участка дома №21
gama			Граница благоустройства участка дома №21
n ga	1 1		
Подпись		ПСБ	Площадка для сушки белья
		ПЗФ	Площадка для занятий физкультурой
nog.n.		ПОВ	Площадка для отдыха взрослого населения
2		ВД	Велосипедная доржка
NH6.			

- 1. Благоустройство территории выполнено без сноса зеленых насаждений.
- 2. При посадке зеленых насаждений использовать планы инженерных сетей.
- 3. Минимальное расстояние между деревьями –5м.
- 4. Подготовка стандартных посадочных мест для деревьев саженцев с оголенной корневой системой вручную в естественном грунте.
- 5. Подготовка почвы механизированная для обыкновенного газона с внесением растительной земли. Посев газона вручную.

					532-00/2023-	139						
Изм. Кол.цч	Лист	№∂ок	Подипсь	Дата	Жилой дом №21 в жилом районе "Гранд Парк" в г. Оренбурге.							
Разраб. Пров.	Есино Бочкі		Theref-	06.23 06.23	Схема планировочной организации земельного участка	Стадия	/lucm 5	Листов				
Н. контр.	Сукманов В.Г		Cyr	06.23	План благоустройства территории. м 1:500	000 "Проект –Центр" г. Оренбург		p "				

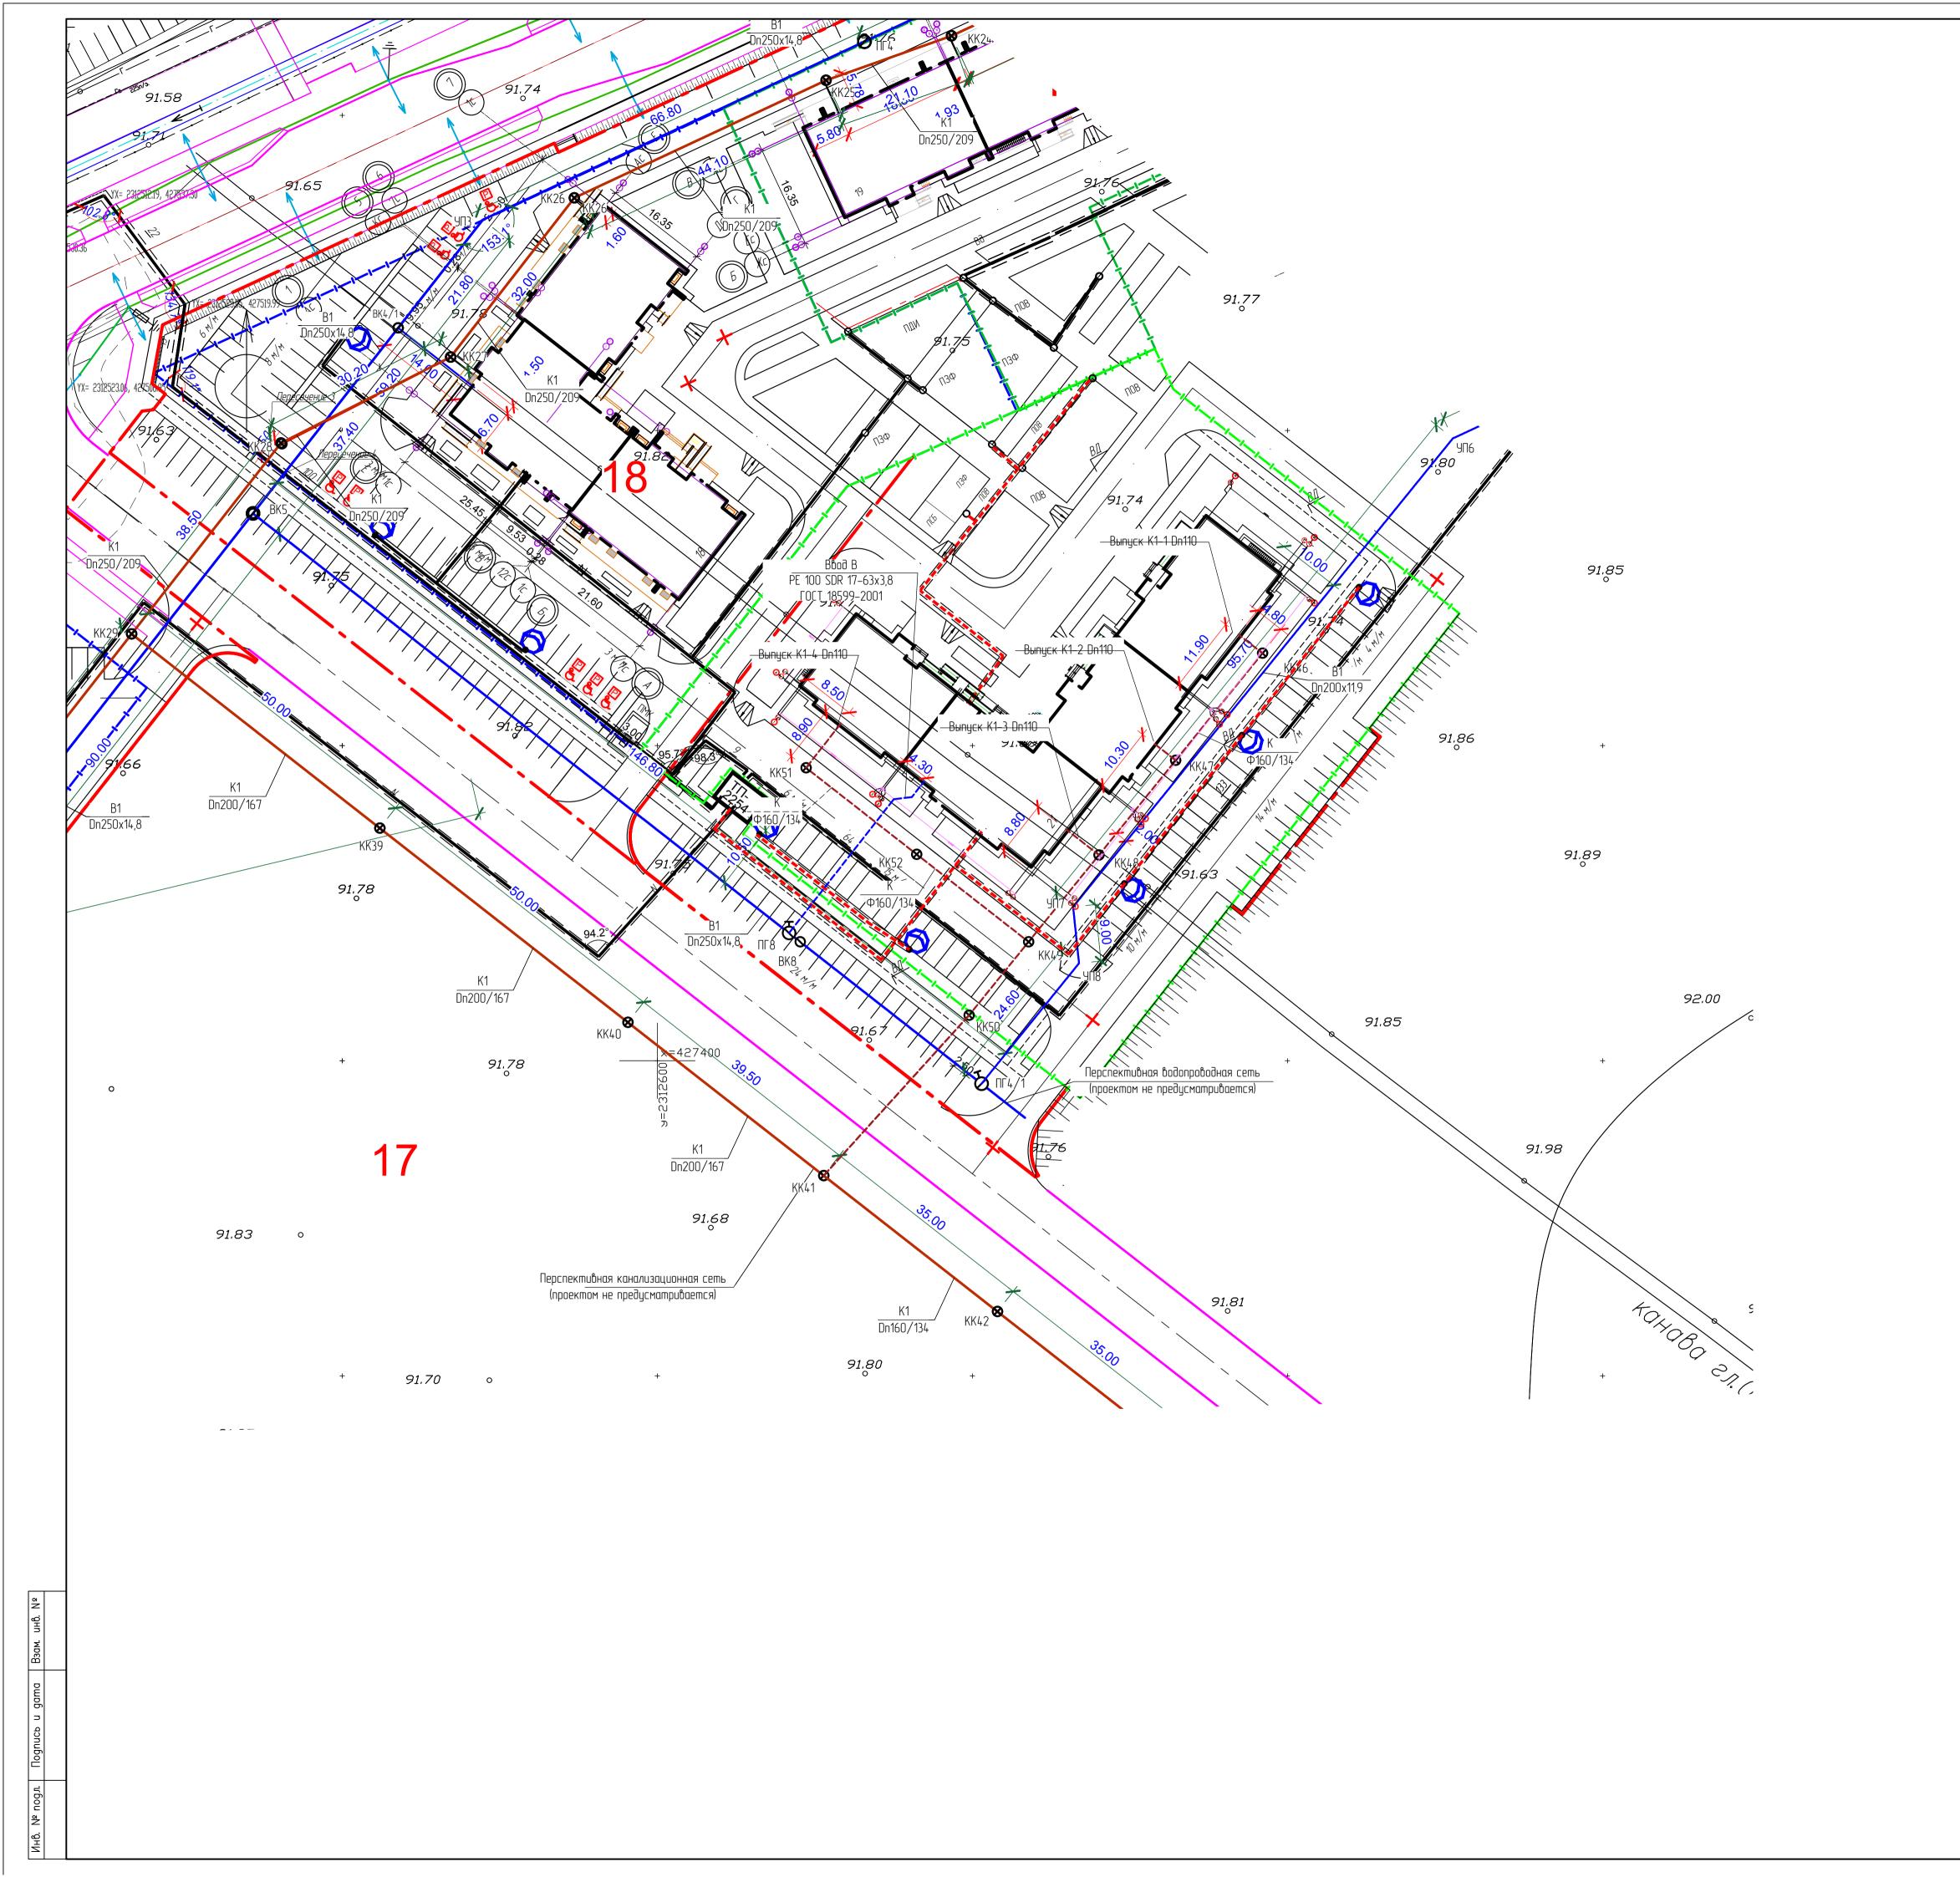

		Ь	Количество			Площадь, м <sup>2</sup>				Строительный обьем, м <sup>3</sup>	
Номер на плане	Наименование и обозначение	Этажность	Зданий	Квартир		Застройки		илощадь Общая		ūū	20
Hor				Здания	Всего	Здания	Bcezo	Здания	Bcezo	Зданий	Bcezo
21	Жилой дом №21 (проектируемый)	9	1	160	160	1593,66	1593,66	12434,44	12434,44	45350,10	45350,10

## УСЛОВНЫЕ ОБОЗНАЧЕНИЯ

ОБОЗНАЧЕНИЕ	НАИМЕНОВАНИЕ						
-111-	Граница земельного участка дома №21						
	Граница благоустройства участка дома №21						
ПСБ	Площадка для сушки белья						
ПЗФ	Площадка для занятий физкультурой						
ПОВ	Площадка для отдыха взрослого населения						
вд	Велосипедная доржка						
K	Проектируемые наружные сети канализации						
В	Проектируемые наружные сети водопровода						
N	Проектируемые наружные электросети						
0	Проектируемое наружное электроосвещение						

						532-00/2023-ПЗУ						
						Жилой дом №21 в жилом районе "Гранд Парк" в г. Оренбурге.						
Изм.	Кол. уч	/Jucm	N°goĸ	Подипсе	Дата							
Разраб. Пров.		Есина Бочкова		Du	06.23	c	Стадия	/lucm	Листов			
				Theef	06.23		П	۷				
						земельного участка	''	6				
Н. контр.						Сводный план инженерных сетей	000 "Проект—Центр"					
		Сукманов В.І		Cype	06.23	•	г. Оренбург					
						M 1:500						
							Формат А1					

