АО «Приволжтрансстрой»



Свидетельство о допуске к определенному виду или видам работ, которые оказывают влияние на безопасность объектов капитального строительства
№34-858-16/081-04 от 23 июня 2016 г.

Регистрационный номер в реестре саморегулируемых организаций СРО-П-088-15122009

Заказчик: АО «Приволжтрансстрой»

17 этажный жилой дом №1 ЖК «Универ» в Советском районе г. Волгограда

ПРОЕКТНАЯ ДОКУМЕНТАЦИЯ

Раздел 2. Схема планировочной организации земельного участка

17/2021/01-ПЗУ

Том 2

АО «Приволжтрансстрой»



Свидетельство о допуске к определенному виду или видам работ, которые оказывают влияние на безопасность объектов капитального строительства №34-858-16/081-04 от 23 июня 2016 г. Регистрационный номер в реестре саморегулируемых организаций СРО-П-088-15122009

Заказчик: АО «Приволжтрансстрой»

17 этажный жилой дом №1 ЖК «Универ» в Советском районе г. Волгограда

ПРОЕКТНАЯ ДОКУМЕНТАЦИЯ

Раздел 2. Схема планировочной организации земельного участка

17/2021/01-ПЗУ

Том 2

Директор ПИ АО «Приволжтрансстрой»

Провоторова Е.А.

ΓΑΠ

Раков К.А.

Содержание:

1.	Состав проектной документации4
2.	Текстовая часть
3.	Характеристика земельного участка5
4.	Обоснование границ санитарно-защитных зон объектов капитального
стр	ооительства6
5.	Обоснование и описание планировочной организации земельного участка 6
6.	Технико-экономические показатели земельного участка7
7.	Обоснование и описание решений по инженерной подготовки территории 8
8.	Описание организации рельефа вертикальной планировки
9.	Описание решений по благоустройству территории9
10.	Обоснование схем транспортных коммуникаций10
11.	Расчет машино-мест для хранения автотранспорта и мест для хранения 10
12.	Мероприятия по обеспечению доступа инвалидов11

Взам. инв. №											
Подп. и дата							17/2	17/2021/01-CPas	дел 2	2. Cxe	ема
Подп	Подп. и	Изм.	Кол.уч.	Лист	№ док.	Подп.	Дата	планировочной о			
П		Разраб.				2024.02.29	47 No.4	Стадия	Лист	Листов	
<u>1</u>		Пров.					2024.02.29	17 этажный жилой дом №1 ЖК «Универ»	П	1	2
Инв. №подл.		Н.конт	гр.				2024.02.29	жк «универ» в Советском районе г. Волгограда	«Прив	АО олжтраі	нсстрой»

	Графическая часть	3
Лист	Наименование	Примечание
1	Общие данные	Изм.(зам2)
2	Подготовка территории М1:500	
3	Разбивочный план М1:500. Ситуационный план 1:4000	Изм.(зам2)
4	План организации рельефа М1:500	Изм.(зам2)
5	План земляных масс М1:500	
6	План благоустройства М1:500	Изм.(зам2)
7	Конструкции покрытий	
8	План озеленения М1:500	Изм.(зам)

Сводный план инженерных сетей М1:500

Изм.(зам2)

Подп. и дата	Взам. инв. №							
	Подп. и дата							
Раздел 2. Схема Мзм. Кол.уч. Лист № док. Подп. Дата Планировочной организации 2	Инв. №подл.	Изм.	Кол.уч.	Лист	№ док.	Подп.	Дата	

1. Состав проектной документации

См. раздел 17/2021/01-СП. Состав проектной документации

17/2021/01-CΠ Изм. Кол.уч Лист № док Подп. Дата Разраб. 2024.02.29 Стадия Лист Листов 17 этажный жилой дом №1 П 1 1 Инв. № подл. ЖК «Универ» в Советском районе AO г. Волгограда «Приволжтрансстрой»

2. Текстовая часть

3. Характеристика земельного участка

В административном отношении участок строительства находится в Советском районе г. Волгограда по пр. Университетскому.

Площадь земельного участка по ГПЗУ составляет 10 993,00 м.

В геоморфологическом отношении территория изысканий находится на денудационном склоне р. Волги в пределах Южного окончания Приволжской возвышенности.

Рельеф участка в пределах территории изысканий имеет перепады высот от 46,50 до 52,20 м в системе высот г. Волгограда, с уклоном с севера на юг. Участок осложнен коммуникациями.

Климат района резко-континентальный с холодной малоснежной зимой и сухим жарким летом. В соответствии с картой климатического районирования для строительства Российской Федерации (СП 131.13330.2020 Строительная климатология Актуализированная редакция СНиП 23-01-99*, приложение А) территория исследований относится к климатическому району III-В.

В соответствии с СП 131.13330.2020 Строительная климатология Актуализированная редакция СНиП 23-01-99*, таблицы 3.1 и 4.1, количество осадков составляет 355 мм в год.

По материалам изысканий установлено, что в геологическом разрезе площадки до глубины 25,0м принимают отложения четвертичной и палеогеновой систем. Четвертичная система представлена современными техногенными (tQIV) и верхнечетвертичными овражно-аллювиальными отложениями. Палеогеновая система представлена отложениями мечеткинской (P2mč) и царицинской (P2cr) свит эоцена.

Геолого-литологический разрез состоит:

(*tQiv*) – современные техногенные отложения распространены повсеместно, залегают с дневной поверхности на глубину 1,20-9,60 м (до отм. 49,40-37,90 м), представлены разнородными песчано-суглинистыми грунтом коричневого, темно-коричневого цвета, с включениями строительного и бытового мусора до 10-20% (щебень, обломки красного кирпича,стекла, бетона, прутья арматуры и пр.).;

(fs-aQIII) — овражно-аллювиальные отложения распространены в пределах древнего эрозионного вреза, не выраженного в современном рельефе, в скважинах №№1-5,7,8,10 представлены песками средней крупности с линзами мелких, глинистыми, с частыми прослоями и линзами сине-зеленых глин; в юго-западной части площадки (в скв. №№4-6, 9-13) встречены суглинки коричневыми с прослоями песка мелкого, ожелезненного. Овражно- аллювиальные отложения вскрыты всеми скважинами на глубине 1,20-9,60 м (отм подошвы 41,58-33,64 м). Мощность овражно-аллювиальных отложений составляет 1,30-11,70 м.;

(**P2mč**) — отложения мечеткинской свиты эоцена залегают повсеместно на всей исследуемой площади. Вскрыты на глубине 9,0-15,8 м. Мощность составляет 1,60-7,40 м. Подошва слоя залегает на глубине 13,10 — 18,40 м (отм 37,22 -29,80 м). Отложения представлены песчано-алевритовой породой серо-зеленой, неравномерносцементированной, с пятнами ярозита, с редкими тонкими прослоями глины кофейного цвета, в подошве слоя с обломками песчаника.

ата	<u>ا</u> ط	глины кофейного цвета, в подог									
Тодп. и дата											
Под		Изм.	Кол.уч.	Лист	№ док.	Подп.	Дата				
		Разра	б.	Ковал	енко		2024.02.29				
7		Пров.		Обманова			2024.02.29				
Инв. №подл.								1			
B. ∧								1			
Ż		Н.кон	гр.	Обман	нова		2024.02.29				

17/2021/01-ТЧ-ПЗУРаздел 2. Схема планировочной организации

17 этажный жилой дом №1 ЖК «Универ» в Советском районе г. Волгограда

Стадия	Листов								
П 1 7									
AO									
«Прив	«Приволжтрансстрой»								

Гидрогеологические условия исследуемой территории обусловлены развитием единого водоносного горизонта в четвертичных отложениях и отложениях палеогеновой системы.

Водовмещающим являются песчано-суглинистые разности современных техногенных отложений (tQIV), пески, суглинки верхнечетвертичных овражно-аллювиальных отложений (fs-aQIII) и песчано-алевритовые породы мечеткинской (P2mč) и царицынской (P2cr) свит палеогена.

Питание водоносного горизонта происходит за счет инфильтрации атмосферных осадков, утечек из водонесущих коммуникаций, подтока воды со стороны водораздела. Разгрузка подземных вод происходит в реку Волга.

В соответствии с Пособием по проектированию оснований зданий и сооружений (к СНиП 2.02.01-83, п.2.101, таблица 33) площадка относится к III типу подтопляемости.

По подтопляемости в соответствии с СП 11-105-97 часть II (Приложение И) территория изысканий относится ко II области (потенциально подтопляемая), по условиям развития процесса — к району II-Б1 (потенциально подтопляемому в результате ожидаемых техногенных воздействий), по времени развития процесса к участку II-Б1-1,2...,п (медленное повышение уровня грунтовых вод с прогнозируемым подтоплением через Т лет).

4. Обоснование границ санитарно-защитных зон объектов капитального строительства

На данном земельном участке предполагается строительство 17-этажного жилого дома. Для многоквартирных жилых домов, согласно СанПиН 2.2.1/2.1.1.1200-03 «Санитарно-защитные зоны и санитарная классификация предприятий, сооружений и иных объектов Санитарно-эпидемиологические правила и нормативы» (Новая редакция), обоснование санитарно-защитной зоны не требуется. Проектируемая КНС и локальные очистные сооружения имеют санитарно-защитную зону – 15 метров.

5. Обоснование и описание планировочной организации земельного участка

Планировочная организация земельного участка разработана на основании градостроительного плана земельного участка РФ-34-3-01-0-00-2024-0071-0.

Схема планировочной организации земельного участка разработана с учетом обеспечения нормируемых показателей по застройке участка, в увязке с прилегающими территориями. Место допустимого размещения объектов капитального строительства определено с учетом планировочных ограничений земельного участка, его конфигурацией и параметрами.

Участок землеотвода ограничен:

- с запада территорией существующей насосной станции, участками индивидуальной жилой застройки и земельном участком предназначенным для дошкольного, начального и среднего общего образования;
 - с севера ул. Владимира Петровского;
- с востока пустующей территорией и территорией водопроводной насосной станцией;
 - с юга пустующей территорией

Изм.	Кол.уч.	Лист	№ док.	Подп.	Дата

17/2021/01-ТЧ-ПЗУ

Лист

Взам. инв. №

Функциональная структура объекта, его планировочная и пространственная организация определили зонирование проектируемого участка:

- жилая зона;
- -зона объектов инженерного обеспечения с расположенными в ней трансформаторной подстанцией, ЛОС, КНС;
 - зона благоустройства с детской площадкой и площадкой для отдыха взрослых;
 - внутренние проезды и стоянки.

Запроектированы следующие здания и сооружения:

Номер	Наименование	Примечание
ПО		
генплану		
1	17 этажный жилой дом	проектир.
2	Трансформаторная подстанция	проектир.
3	KHC	проектир.
4	Локальные очистные сооружения	проектир.
5.0	Гостевая автопарковка на 2м/места	проектир.
5.1	Гостевая автопарковка для МГН на 10 м/мест	проектир.
5.2	Гостевая автопарковка на 7 м/мест	проектир.
5.3	Гостевая автопарковка на 3 м/мест	проектир.
5.4	Гостевая автопарковка на 27 м/мест	проектир.
5.5	Гостевая автопарковка на 9 м/мест	проектир.
5.6	Гостевая автопарковка на 8 м/мест, в т.ч. 3 м/места для МГН	проектир.
5.7	Гостевая автопарковка для МГН на 5 м/мест	проектир.
5.8	Гостевая автопарковка на 4 м/мест	проектир.
5.9	Гостевая автопарковка для МГН на 4 м/мест	проектир.
5.10	Гостевая автопарковка на 17 м/мест	проектир.
5.11	Гостевая автопарковка на 3 м/места	
6	Площадка для отдыха взрослого населения S=75,00м ²	проектир.
7.1	Детская площадка S=271,50м ²	проектир.
7.2	Детская площадка S=108,80м ²	проектир.
9	Мусороконтейнерная площадка	проектир.
10	Башенная парковка МАС-М100 на 128 мест (8 модулей по 8	проектир.
	уровней, по 16 м/мест на уровне)	
Л1	Лоток водоотводной Л1	проектир.
Л2	Лоток водоотводной Л2	проектир.
Л3	Лоток водоотводной Л3	проектир.

Для проезда пожарной техники используются проектируемые проезды с двух продольных сторон здания шириной 6,0 м. для соблюдения требований п.8.1, СП 4.13130.2013.(изм. 3 от 15.06.2022г.) Расстояние от внутреннего края проезда до стены здания от 8 до 10 м., что соответствует требованиям п.8.8 СП 4.13130.2013 (изм.№3).

6. Технико-экономические показатели земельного участка

Наименование	Количество			
	в границах	в границах		
	участка	проектирования		
1. Площадь участка по ГПЗУ	<u>10993,00м²</u>			

				·		
Изм.	Кол.уч.	Лист	№ док.	Подп.	Дата	

17/2021/01-ТЧ-ПЗУ

Лист

2. Площадь проектирования	<u>10993,00м²</u>	
3.Площадь застройки, в т.ч.:	2163,37m ²	<u>200,00W</u>
- жилой дом (поз. 1 по генплану)	2137,40м ²	
-TN	25,97м ²	
4.Коэффициент застройки в границе	19,7%	
проектирования	,,,,,,,,	
5.Площадь проектируемого твердого покрытия, в	<u>6280,20м²</u>	<u>206,50м²</u>
т.ч.:		
5.1Покрытие проездов и парковок из	4593,00м ²	157,00м ²
асфальтобетона ТИП 1		
5.2 Покрытие пешеходных дорожек и площадок из	1165,50м ²	49,50м ²
тротуарной плитки ТИП 2		
5.3 Покрытие детских площадок из резиновой	346,50м ²	
плитки ТИП 3		
5.4 Покрытие детских площадок из песка ТИП 4	30,00м ²	
5.5 Покрытие отмостки из асфальтобетона ТИП 5	31,70м ²	
5.6 Покрытие отмостки из тротуарной плитки	113,50м ²	
6. Площадь озеленения	<u>2296,50 м²</u>	<u>84,00 м²</u>
6.1 Проектируемый газон	2080,00 м ²	
6.2 Проектируемое укрепление откосов	216,50 м ²	84,00 м ²
7. Коэффициент озеленения в границе	20,9%	-
проектирования		
8. Количество машино-мест для легкового	227	_
автотранспорта, в т. ч. для МГН 23м/мест, шт.		
9. Прочие территории	252,93	-

7. Обоснование и описание решений по инженерной подготовки территории

До начала земляных работ на участке строительства необходимо выполнить демонтаж существующих недействующих сетей (водопровода), вынос существующих сетей (электроснабжения), проходящих через территорию проектируемого дома. Также предусматривается вырубка существующих деревьев и кустарников.

Для предохранения грунтов основания от возможного изменения их свойств при эксплуатации жилого дома в проекте предусмотрены водозащитные мероприятия: вертикальная планировка территории, устройство отмостки и лотков.

По периметру жилого дома выполняется отмостка.

Атмосферные воды на территории жилого дома отводятся по лоткам автодорог и площадок и через дождеприемники сбрасываются в сеть ливневой канализации с последующей очисткой. После очистки сброс дождевых вод организован в сеть городской ливневой канализации.

На территории жилого дома проектом предусмотрены локальные очистные сооружения.

После окончания строительства осваиваемый земельный участок подлежит благоустройству в соответствии с проектом.

Согласно техническому отчету по результатам инженерно-экологических изысканий 07/21-ИГИ, выполненному в 2023г. ООО «Проектстройизыскания», плодородный слой почвы на проектируемой территории отсутствует.

8. Описание организации рельефа вертикальной планировки

						17/2021/01-ТЧ-ПЗУ	Лист
						1772021701 1 11103	4
Изм.	Кол.уч.	Лист	№ док.	Подп.	Дата		4

Организация рельефа выполнена на всей территории жилого дома. Отвод поверхностных вод осуществляется по автодорогам и площадкам с уклоном от 0,008 до 0,050 с последующим сбросом их в сеть дождевой канализации через дождеприемники.

За относительную отметку 0,000 принята отметка чистого пола первого этажа жилого дома + 50,05.

Подсчет объемов земляных масс произведен методом квадратов. Баланс земляных масс получен с преобладанием выемки.

9. Описание решений по благоустройству территории

Комплексное благоустройство осваиваемого земельного участка предусматривает:

- детские площадки и площадку для отдыха взрослых;
- систему мероприятий по созданию зеленых насаждений (озеленение);
- устройство проездов, пешеходных тротуаров;
- наружное освещение;
- установку малых архитектурных форм.

Расчет необходимых площадок выполнен согласно «Местных нормативов градостроительного проектирования городского округа город-герой Волгоград», утвержденных решением Волгоградской городской Думы от 26.10.2022 г. №75/1081.

Количество жителей принято из расчета жилищной обеспеченности населения общей жилой площадью 27 м2/человека.

Площадь квартир жилых домов составляет - 17041,00м².

17041,00 м2: 27 =631 (человека).

Согласно п.4.2.2 таблица 4.2.2.1):

- площадки для игр детей дошкольного возраста
- $0.7 \times 631 = 441,70 \text{ m}^2$;
- площадки для отдыха взрослого населения
- $0.1 \times 631 = 63.10 \text{ m}^2$;
- хозяйственно-контейнерные площадки
- $0.3 \times 631 = 189.3 \text{ m}^2$.

При проектировании жилого дома было предусмотрено:

- детские игровые площадки 7.1 (поз. по генплану) площадью 271,50м 2 и 7.2 (поз. по генплану) площадью 108,80м 2 .
 - площадка для отдыха взрослых 6 (поз. по генплану) 75,00 м²;

Физкультурно-спортивная площадка:

 $0.5 \times 631 = 315 \text{ m}^2$;

Размещение физкультурно-спортивной площадки, с соблюдением ее габаритов и разрывов не представляется возможным. Занятия физической культурой людей проектируемого жилого дома предусматривается на спортивных площадках существующего ВолгГУ в соответствии 4.2.2 «Местных нормативов градостроительного проектирования городского округа город-герой Волгоград», утвержденных решением Волгоградской городской Думы от 26.10.2022 г. №75/1081.

Согласно СП 42.13330.2022 приложения К «Нормы накопительных коммунальных отходов» (рекомендуемое) количество коммунальных отходов — 1000 литров чел./год.

1000: 366(дней)=2,73 л.

Объем бытовых отходов за 1 день: 631х2,73=1722,63 л.

						ſ
						l
Изм.	Кол.уч.	Лист	№ док.	Подп.	Дата	

Подп. и дата

1	7	/2	02	1/0	1-T	Ч-	ПЗУ
---	---	----	----	-----	-----	----	-----

Инв. №подл.

Объем мусорного контейнера – 750 литров. 1722.63:750 = 2.29 - следовательно, необходимо 2 контейнера.

Покрытие проездов и парковковок запроектировано из асфальтобетона.

Покрытие пешеходной зоны и площадки для отдыха взрослого населения (поз. 6 по генплану), запроектированы из тротуарной плитки.

Покрытие детских площадок запроектировано из резиновой плитки (цветная) 500х500х40мм.

Озеленение территории предусматривается путем посадки деревьев, кустарников и посевом газона.

10. Обоснование схем транспортных коммуникаций

Транспортное обслуживание проектируемого жилого дома выполнено в увязке с существующей схемой транспортных коммуникаций.

Транспортная инфраструктура на территории проектируемого участка отсутствует, ближайшая магистральная улица с движением общественного транспорта – ул. проспект Университетский.

Въезд на территорию жилого дома осуществляется с ул. Владимира Петровского. Для обслуживания дома и проезда пожарных машин, предусмотрены проезды шириной 3,5 - 6,0 метров.

Конструкция дорожной одежды проездов на территории проектируемых домов рассчитана на нагрузку от пожарных автомобилей.

11. Расчет машино-мест для хранения автотранспорта и мест для хранения

Согласно Правилам землепользования и застройки городского округа город-герой Волгоград (утв. Решением Волгоградской городской Думы от 21.12.2018г. № 5/115 с изменениями на 19 апреля 2023г.) - минимальное количество машино-мест для хранения индивидуального автотранспорта на территории земельных участков определяется в соответствии со статьей 19 таблицей 2 - 1 машино-место на 80 кв. м общей площади жилых помещений; для общественных организаций - 15 м/мест на 1000м2 общей площади помещений.

- 1. Жилой дом № 1. Общая площадь квартир 17041,0 м². Кол-во машино-мест составит 17041м² / 80 м² х 1 м/место = 213 м/мест.
- 2. Общая площадь нежилых общественных помещений $924,50 \text{ м}^2$. Кол-во машино-мест составит $924,50 \text{ м}^2 \times 15 \text{ м/мест} / 1000 \text{ м}^2 = 14 \text{ м/мест}$ о.

Итого: 213+14=227 м/мест.

В проекте на земельном участке предусматривается 227 м\мест.

Расчет количества мест для хранения велосипедного транспорта выполнен согласно Правилам землепользования и застройки городского округа город-герой Волгоград (утв. Решением Волгоградской городской Думы от 21.12.2018г. № 5/115 с изменениями на 19 апреля 2023г.) — 1 место на 280 м² общей площади жилых помещений.

Общая площадь квартир -17041,00м². Кол-во мест составит 17041,00 /280кв.м х 1 в/место = 60,8 в/мест.

Проектом предусмотрено – 60 в/мест.

				·	
Изм.	Кол.уч.	Лист	№ док.	Подп.	Дата

12. Мероприятия по обеспечению доступа инвалидов

В целях обеспечения доступности среды жизнедеятельности для инвалидов и маломобильных групп населения проектом предусмотрены следующие мероприятия для беспрепятственного их передвижения по территории жилого дома:

- ограничение движения транспорта по территории;
- для сопряжения тротуаров с проезжей частью запроектированы пандусы с уклоном не более 8 %;
- сопряжение центральной наклонной поверхности пандуса бордюрного с поверхностью бортового камня и проезжей части выполнить на одном уровне.
- проектом предусмотрены площадки для гостевых стоянок автомобильного транспорта в границах участка на 227 м/мест в том числе башенная парковка МАС-М-100 на 128 м/мест.

-автопарковочное место для ММГН на автопарковке обозначено разметкой с соответствующими символами в соответствии с требованиями, принятыми в международной практике. Ширина зоны для парковки автомобиля инвалида принята 3,6 X 6 м в соответствии с требованиями СП 59.13330.2020;

- выступающие элементы здания не препятствуют проезду и маневрированию инвалидам на креслах-колясках.

Взам. инв.								
Подп. и дата								
Инв. № подл.	Изм.	Кол.уч.	Лист	№ док.	Подп.	Дата	17/2021/01-ТЧ-ПЗУ	Лист 7

	ВЕДОМОСТЬ ЧЕРТЕЖЕЙ ОСНОВНОГО КОМПЛЕКТА "ПЗУ"								
/lucm	Наименование	Примечание							
1	Общие данные	Изм.2 (зам.)							
2	План подготовки территории. М 1:500								
3	Разбивочный план. М 1:500	Изм.2 (зам.)							
4	План организации рельефа М 1:500	Изм.2 (зам.)							
5	План земляных масс М 1:500								
6	План благоустройства. М 1:500	Изм.2 (зам.)							
7	Конструкции покрытий								
8	План озеленения, М 1:500	Изм.2 (зам.)							
9	Сводный план инженерных сетей М 1:500	Изм.2 (зам.)							

ВЕДОМОСТЬ ССЫЛОЧНЫХ И ПРИЛАГАЕМЫХ ДОКУМЕНТОВ

Обозначение	Наименование	Примечание					
Ссылочные документы							
СП 42.13330.2016	Градостроительство. Планировка и застройка городских и сельских поселений.						
ГОСТ 6665–91	Камни бортовые бетонные и железобетонные						
ГОСТ 21.204–2020	Условные графические обозначения и изображения элементов генеральных планов и сооружений транспорта						

- 1. Проектная документация разработана на основании:
- задания на проектирование по объекти: "17 этажный жилой дом по №1 "Универ" в Советском районе г. Волгограда"
- градостроительного плана земельного участка РФ-34-3-01-0-00-2024-0071-0 (кадастровый номер земельного участка 34:34:060060:2448 от 18.12.2023 г.);
- инженерно-геологические изыскания по объекту: «ЖК «Универ» в Советском районе г. Волгограда», выполненные 000 «Проектстройизыскания» в январе-феврале 2022 года и в апреле-мае 2023 по договору №, 07/21/ИІИ;
- инженерно-геодезических изысканий, выполненных АО "Приволжтрансстрой" в 2023 г. на основании договора от 01.03.2023 г. и технического задания.
- 2. Система координат местная. Система высот Балтийская.
- 3. Производство строительных работ выполнить в соответствии с требованиями СП 78.13330.2012 "Автомобильные дороги."
- 4. Производство земляных работ на участках прохождения существующих инженерных коммуникаций производить в присутствии представителей заинтересованных служб и организаций.
- 5. Технические решения, принятые в проектной документации, соответствуют требованиям экологических, санитарно-гигиенических, противопожарных и других норм, действующих на территории Российской Федерации и обеспечивают безопасную для жизни и здоровья людей эксплуатацию объекта при соблюдении предусмотренных проектом мероприятий.

						17/2021/01-ПЗУ						
2 Изм.	Кол.	3ам. <i>Лист</i>	N°док.	Обене Подпись		17 этажный жилой дом №1 ЖК "Универ" в Советском районе г. Волгограда						
						Cycles a sampahamai anasmus	Стадия	Лист	Листов			
1ач. от	ngeva	Обманова		Обманова	Обманова	Обманова 💋	Osque	squet-	Схема планировочной организации земельного участка	П	1	
о азрабо	этал	Ковал	енко	(YEGY)		Schenbrozo gracilika	''	'				
								•				
	онтроль Обманова Обене			Общие данные.	АО "Приволжтрансстрой" г. Волгоград							
1.Контр			J									

строительная строительная площадка Демонтаж заглушки ПЭ Ø90 (далее см. проект ГСН АО "Волгоградгоргаз" ПК0+43,25 Выход Г2 из земли Цокольный ввод і-обр. ПЭ/ст. Ø90/89 Установка КШ-DN80, ИС-89 ×=475292.32_{46.21} Г2- ПЭ100 ГАЗ SDR11-Ø90x8,20 ГОСТ Р58121.2-2018 <u>Г2-Ø89x3.5</u> по фасаду здания на Кр, шаг опор не менее 6,0м

BEJUNULTY UPZENUB BYEUT UUJILUTUBKA TEBBATUBAA

	Колич	ество	
Наименование	в границе участка	за границей участка	Примечание
Недействующая водопроводная сеть (Ø300), подлежащая демонтажу	206,50		нед. в ст.300
Разрушенная водопроводная камера, подлежащая разборке			Гразр.
Линии электропередач, подлежащая переносу	см. проект выноса		~~~
Электрокабель подземный, подлежащий переносу	cemeū		- **
Ограждение из проволочной сетки, подлежащее демонтажу	907,0 m²		
Разборка бортового камня БР 100.30.15	22,00 m ²		* *
Срезка существующего слоя дорожного покрытия из асфальтобетона, шириной 1,3 м с применением фрез, на толщину 0,12м., с последующим восстановлением l-20,0м.	28,60 m²		
11.* Вырубаемые деребья: и кустарники: - груша дичка, средний диаметр ствола 0,15 м; - яблоня, средний диаметр ствола 0,12 м; - орех грецкий, средний диаметр ствола 0,18 м; - туповник садовый (шелковица), средний диаметр ствола 0,25 м; - туполь обыкновенный, средний диаметр ствола 0,25 м; - абрикос садовый, средний диаметр ствола 0,18 м; - клен остролистный, средний диаметр ствола 0,20 м; - бяз мелколистный, средний диаметр 0,18 м; - лох серебристый (кустарник); - шиповник (кустарник); - смородина лесная (кустарник); - бяз мелколистный (кустарник);	49 ed. 1 ed. 4 ed. 1 ed. 1 ed. 5 ed. 11 ed. 1 ed. 2 ed. 2 ed. 2 ed.		


^{*} Согласно акту осмотра зеленых насаждений от 21 сентября 2023г.


ЧСЛОВНЫЕ ОБОЗНАЧЕНИЯ

-1-1-1-1-	Граница участка
(6) (0) (0)	Граница проектирования
	Красные линии

						17/2021/01–ПЗУ				
3M.	Кол.	Лист	N°док.	Подпись	Дата	17 этажный жилой дом №1 ЖК "Универ" в Советском районе г. Волгограда				
						Cycles a service believe to a service constitution	Стадия	Лист	Листов	
	отдела Обманова в аботал Коваленко /		Osprig	٧_	Схема планировочной организации земельного участка	П	2			
онтр	итроль Обманова Обель		J	План подготовки территории. М 1:500	АО "Пр	иволжтра г. Волгогро				

Формат А2х3

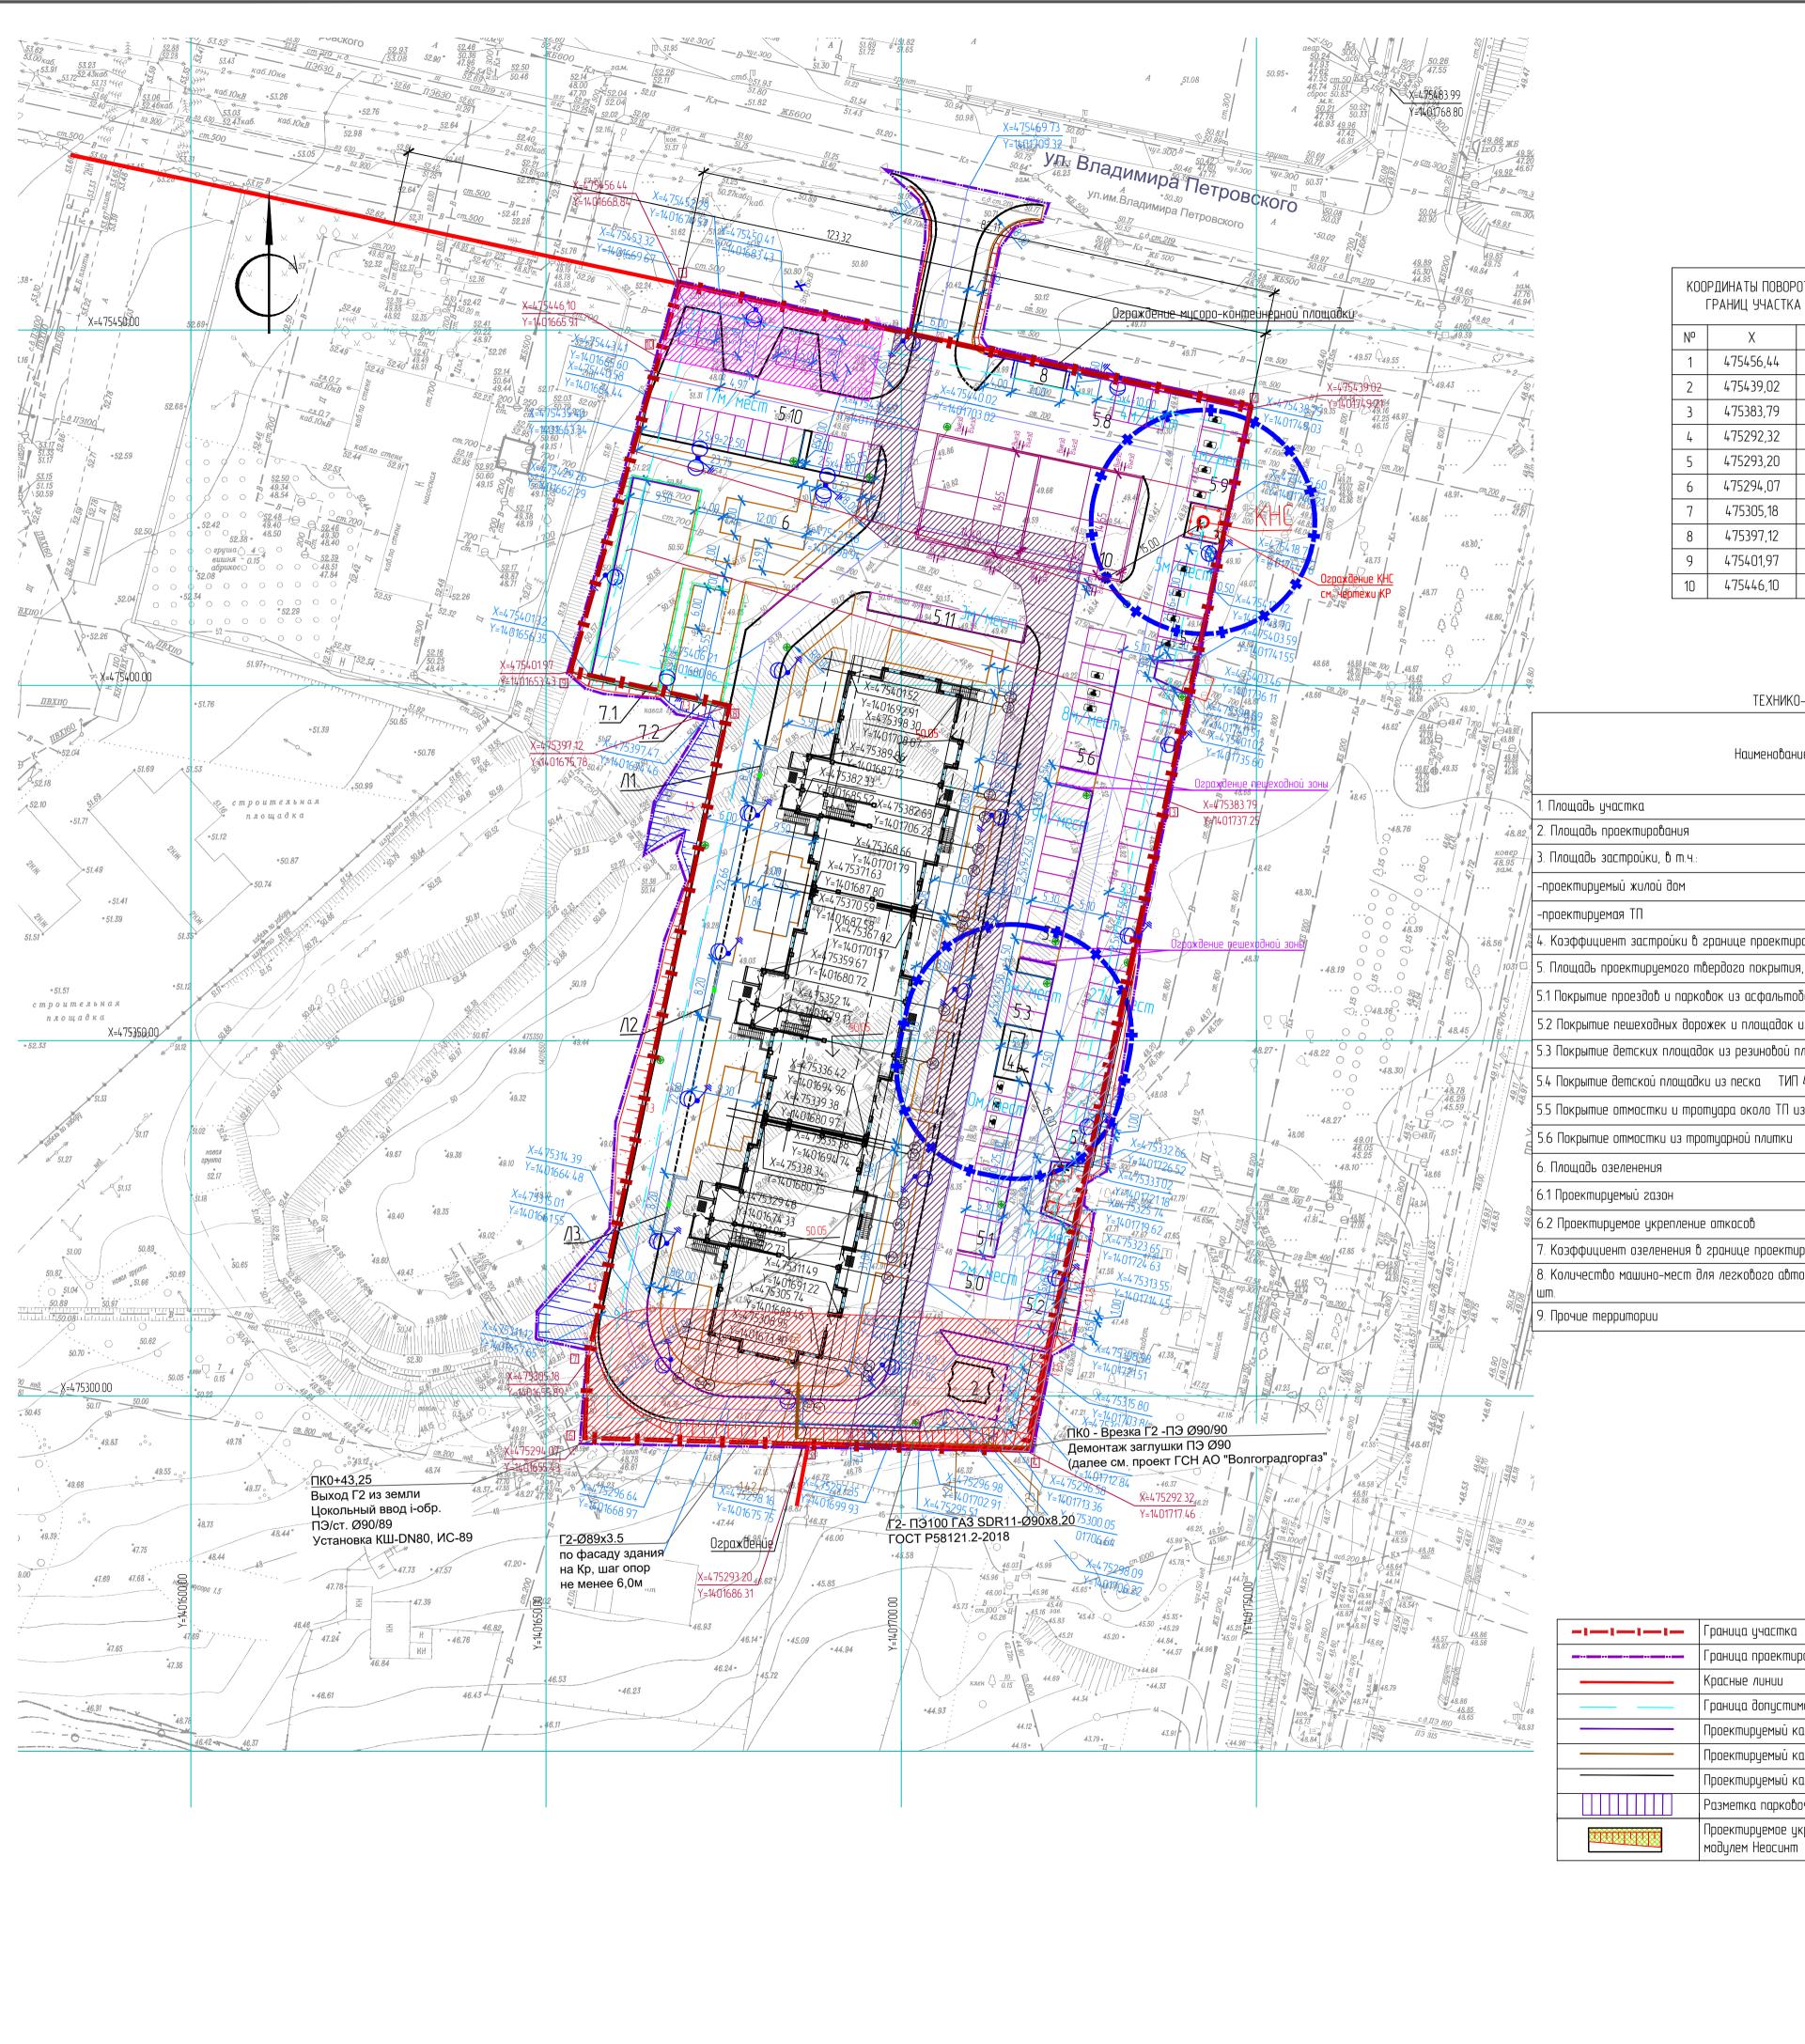

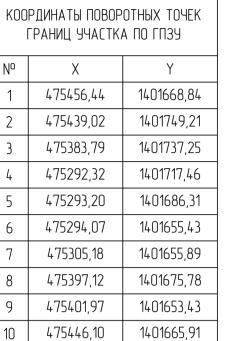

1401665,91

ТЕХНИКО-ЭКОНОМИЧЕСКИЕ ПОКАЗАТЕЛИ

19.92			Колич	ecmbo
49.92 1.89 19.88 17.50 15.96	Наименование		в границе ГПЗУ	за границей участка по ГПЗУ
/	1. Площадь участка	M^2	10993,00	-
å8.82.	2. Площадь проектирования	M^2	10993,00	<u>290.50</u>
вер 95 м.	3. Площадь застройки, в т.ч.:	M^2	2163.37	-
//	-проектируемый жилой дом		2137,4	
2	-проектируемая ТП		25,97	
1 1 1 1 1 1 1 1 1 1 1 1 1 1 1 1 1 1 1	4. Коэффициент застройки в границе проектирования	%	19.7	-
031 🗆	5. Площадь проектируемого твердого покрытия, в т.ч.:	M^2	6280.20	206.50
	5.1 Покрытие проездов и парковок из асфальтобетона ТИП 1	M^2	4593,00	157.00
	5.2 Покрытие пешеходных дорожек и площадок из тротуарной плитки ТИП 2	M^2	1165,50	49.50
1:1	5.3 Покрытие детских площадок из резиновой плитки ТИП 3	M^2	346.50	-
49.11	5.4 Покрытие детской площадки из песка ТИП 4	M^2	30,00	-
4/00	5.5 Покрытие отмостки и тротуара около ТП из асфальтобетона ТИП 5		31,70	
.70 7.	5.6 Покрытие отмостки из тротуарной плитки	M^2	113.50	-
	6. Площадь озеленения	\mathbf{M}^2	2296.50	<u>84.00</u>
0	6.1 Проектируемый газон		2080,00	
48.0	6.2 Проектируемое укрепление откосов		216,50	84,00
	7. Коэффициент озеленения в границе проектирования	%	20.9	-
	8. Количество машино-мест для легкового автотранспорта, в т. ч. для МГН -12	2,	227	-
49.06	Wm.		252.03	
7//	9. Прочие территории		<u>252.93</u>	

УСЛОВНЫЕ ОБОЗНАЧЕНИЯ

-1-1-1-1-	траноца дяастка
	Граница проектирования
	Красные линии
	Граница допустимого размещения объектов капитального строительства
	Проектируемый камень бортовой БР 100.60.20
	Проектируемый камень бортовой БР 100.30.15
	Проектируемый камень бортовой БР 100.20.8
	Разметка парковочных мест
	Проектируемое укрепление откосов посевным газоном и полимерным армирующим 3–D модулем Неосинт



ВЕДОМОСТЬ ЖИЛЫХ И ОБЩЕСТВЕННЫХ ЗДАНИЙ И СООРУЖЕНИЙ


2енплану			Ko	личесп	ەۋە		Площо	ідь, м²		од Ре стићоти	1е/16ныц !М, М ³
2	Наименование	Эта жнос ть	Здан	квар	ımup	заст	ройки		цая оуемая	эданий	6cezo
Номер		1115	uū	и <u>й</u>	всег o	зданий	всего	зданий	gceso	Juunuu	000
				ЗДАНИ	я и со	ОРУЖЕНИЯ	1				
1	17—этажный трехсекционный жилой дом	17	1	288	288	2137,4	2137,4			96444,1	96444,1
2	Трансформаторная подстанция	1	1								
3	KHC	1	1								
4	Локальные очистные сооружения поверхностных стоков	0	1								
/11	Лоток водоотводной /11										
/12	Лоток водоотводной Л1										
/13	Лоток водоотводной Л1										
10	Башенная парковка МАС М–100 на 128 м/мест (8 модулей по 8 уровней, 16 машин на уровне)										

ЭКСПЛИКАЦИЯ ПЛОЩАДОК

Номер по плану	Наименование	Примечание
5.0	Гостевая автопарковка на 2 м/мест	
5.1	Гостевая автопарковка для МГН на 10 м/мест	
5.2	Гостевая автопарковка на 7 м/мест	
5.3	Гостевая автопарковка на 3 м/мест	
5.4	Гостевая автопарковка на 27 м/мест	
5.5	Гостевая автопарковка на 9 м/мест	
5.6	Гостевая автопарковка на 8 м/мест, в т.ч. 3 м/мест для МГН	
5.7	Гостевая автопарковка для МГН на 5 м/мест	
5.8	Гостевая автопарковка на 4м/мест	
5.9	Гостевая автопарковка для МГН на 4 м/мест	
5.10	Гостевая автопарковка на 17 м/мест	
5.11	Гостевая автопарковка на 3 м/мест	
6	Площадка для отдыха взрослого населения S=75,00 м²	
7.1	Детская площадка S=271,50 м²	
7.2	Детская площадка S=108,80 м²	
8	Мусороконтейнерная площадка	

Башенная парковка МАС М–100 на 128 м/мест (8 модулей по 8 уровней, по 16 машин на уровне).


	\Box	\exists			17/2021/01–ПЗУ					
2 Зам 02.2 Изм. Кол. Лист N°док. Подпись Дал		02.202 Дата	4 17 этажный жилой дом №1 ЖК "Универ" в Советском районе г. Волгограда							
					Cycyc prompobolnoù opodiniodini	Стадия	Лист	Листов		
Нач. отдела Разработал	Обманов Ковален		Jeny Jeny	رلي ا	Схема планировочной организации земельного участка	п	3			
Н.Контроль	Обманов	οα ℓ	O Seus	/	Разбивочный план М 1:500	АО "Пр	иволжтра г. Волгогра	•		

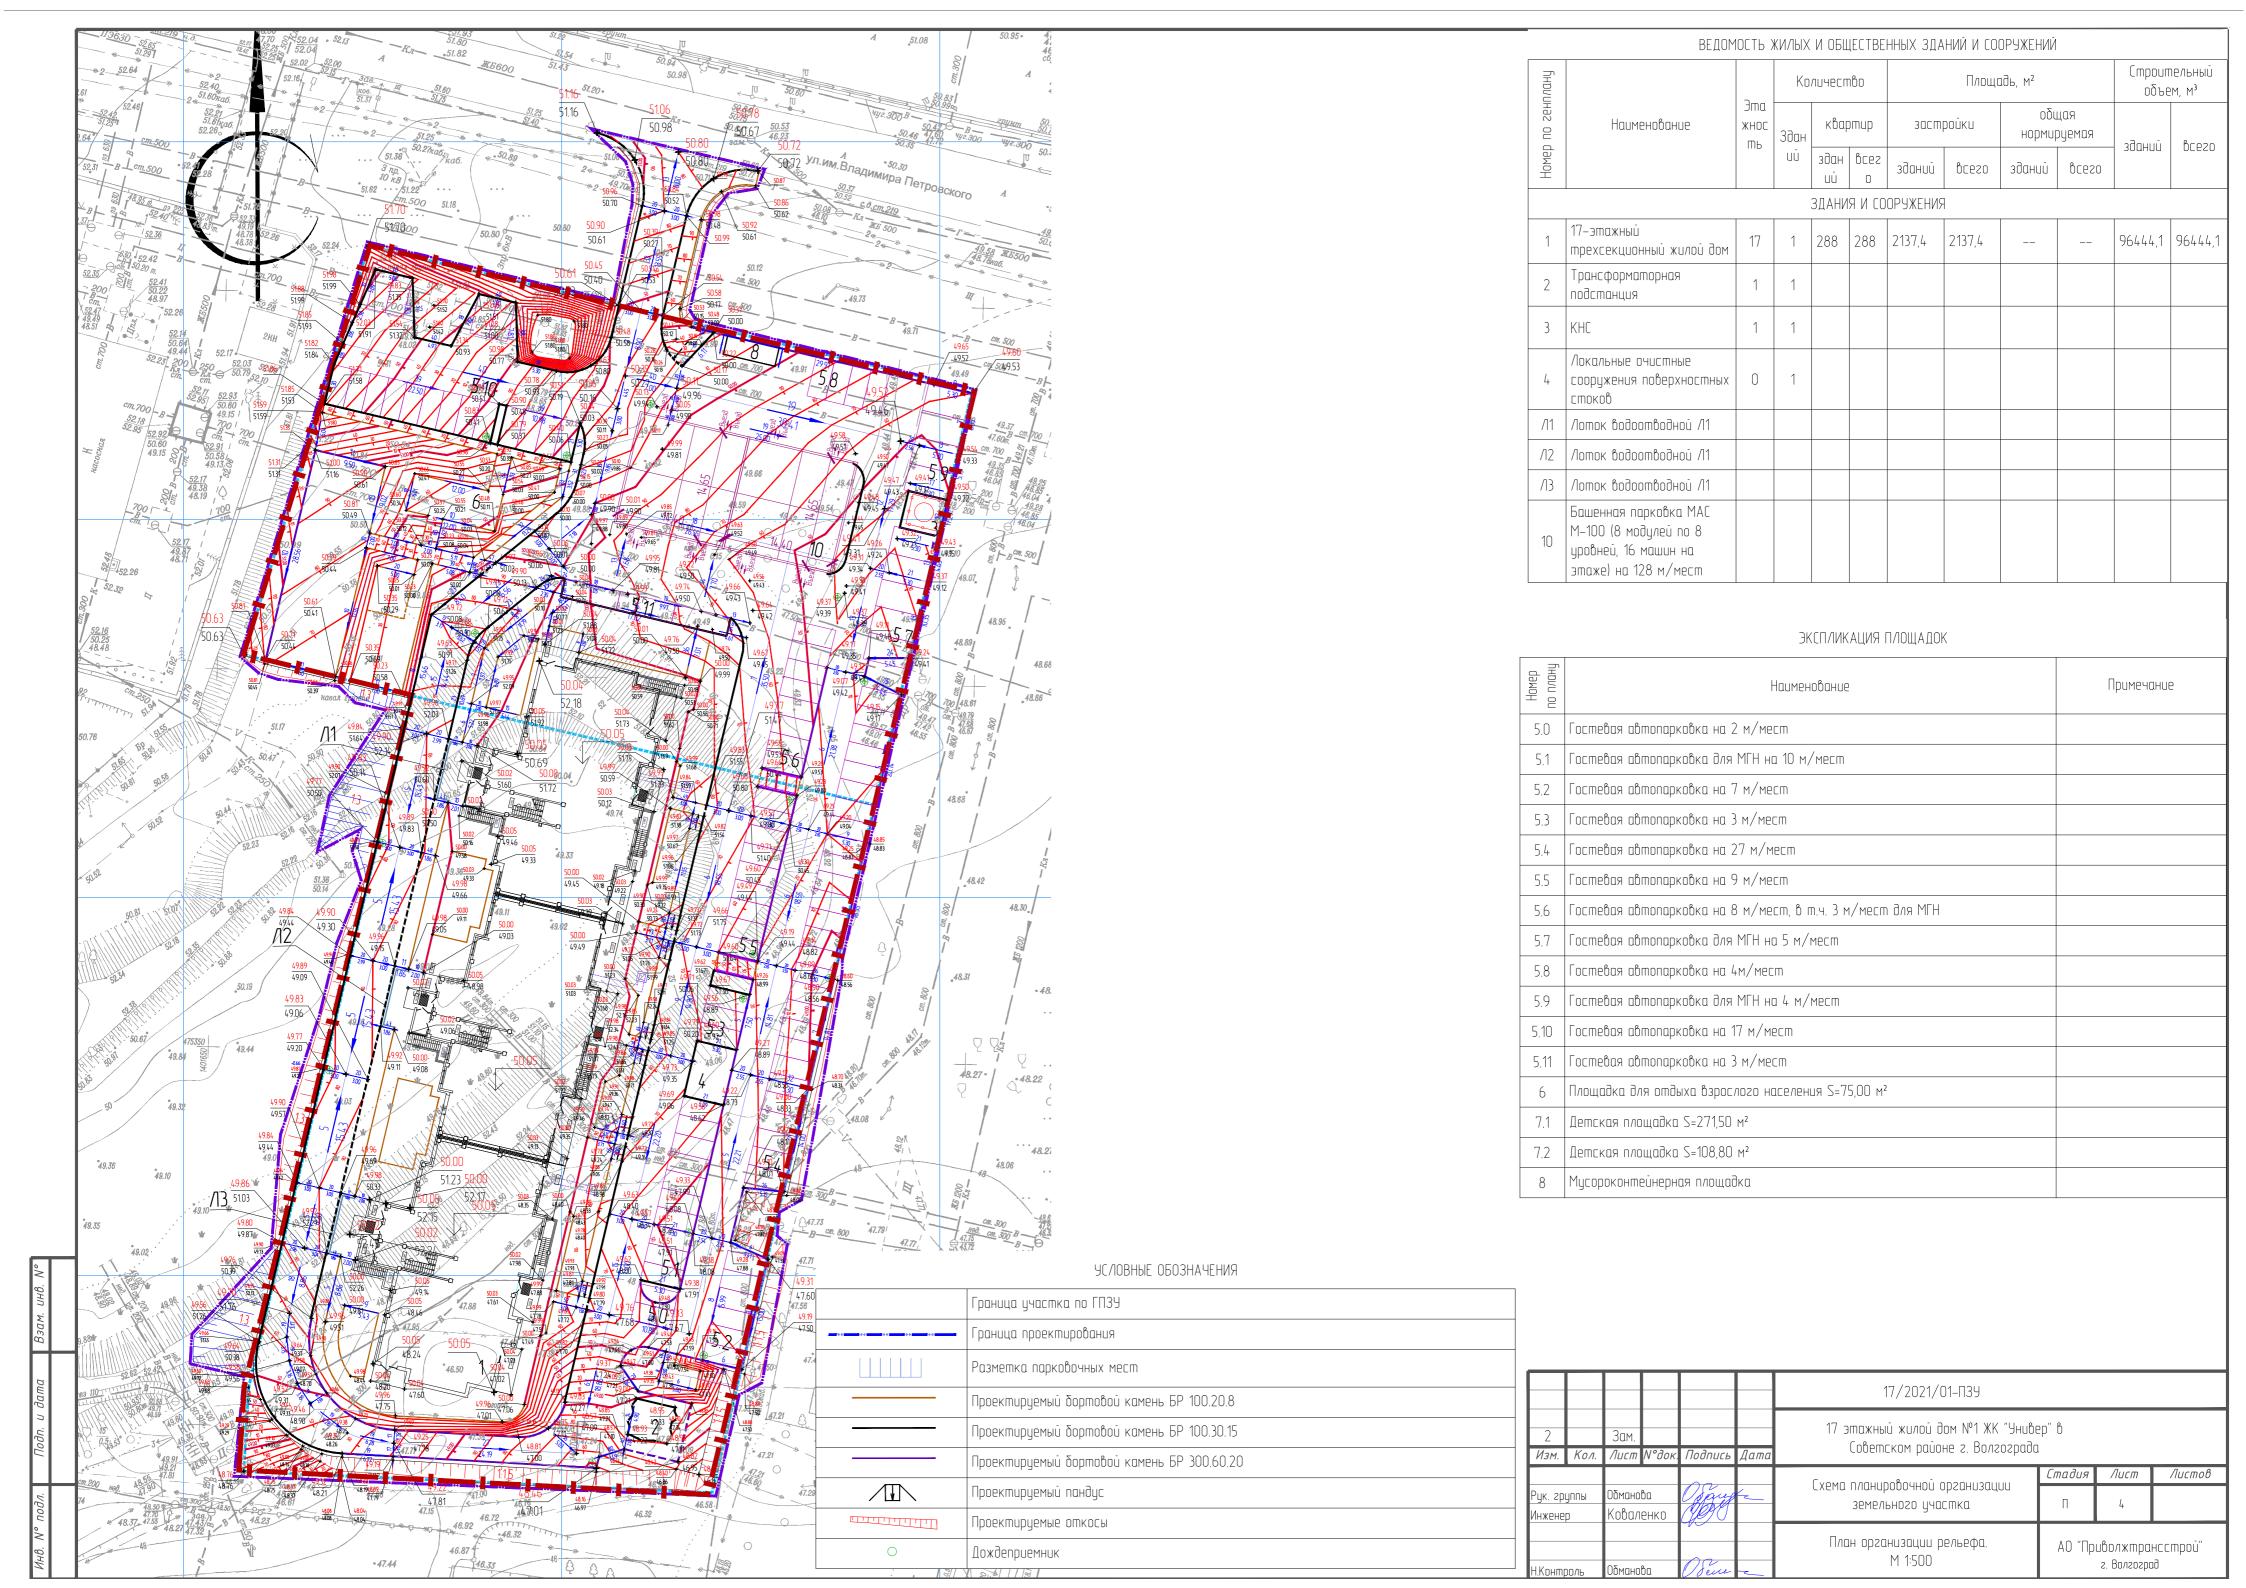

+31 +79 +38 +213 Насыпь (+) +1005 +1614 +719 +84 +3635 //m020/M} Выемка (-) -382 -518 -798 -588 -2 -2288


ВЕДОМОСТЬ ОБЪЕМОВ ЗЕМЛЯНЫХ МАСС

		Количе	ество, м3		
Наименование грунта		анице ования, м ³		аницей ования, м ³	Примечание
	Насыпь (+)	Выемка (-)	Насыпь (+)	Выемка (-)	
1. Грунт планировки территории за исключением здания школы	3635	2288			
2. Вытесненный грунт в т.ч. при устройстве:		4008			
– подземных частей зданий (см. раздел ПОС)					
– автодорожных и пешеходных покрытий		(3604)			
– подземных сете й					
– устройство выемки под плодородный грунт на участках озеленения (h=0,20м)		(404)			Объем земли см. сметы
3. Поправка на уплотнение К=0,1	364				
Всего пригодного грунта	3999	6296			
4. Избыток грунта	2297				
5. Плодородный грунт используемый для озеленения территории	404				
6. Недостаток плодородного грунта		404			
7. ИТОГО перерабатываемого грунта	6700	6700			

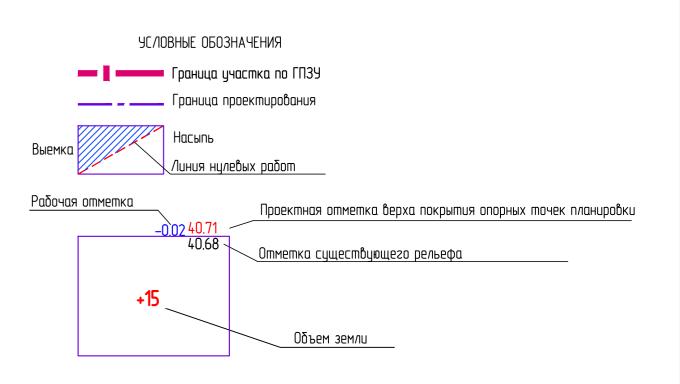

\Box						17/2021/01-ПЗУ				
Изм.	Кол.	Лист	N°док.	Подпись	Дата	17 этажный жилой дом №1 ЖК "Унив Советском районе г. Волгограда	•			
						Cycya paguupekeuuei epaguuaguuu	Стадия	Лист	Листов	
Рук. гру Инженер		и Обманова Коваленко		All child		Схема планировочной организации земельного участка	П	5		
Н.Контроль		Обманова				План земляных масс. М 1:500	АО "Приволжтрансстрой" г. Волгоград			

ВЕДОМОСТЬ АВТОДОРОГ, ТРОТУАРОВ, ДОРОЖЕК И ПЛОЩАДОК	DETIOMOCTE MATALIY ADVIATENTUDULIY GODM IA DEDEUOCULIY	ЫХ ИЗДЕЛИЙ ВЕДОМОСТЬ ЖИЛЫХ И ОБЩЕСТВЕННЫХ ЗДАНИЙ И СООРУЖЕНИЙ
Количество в Бортовой камень в Количество Бортовой камень в	ВЕДОМОСТЬ МАЛЫХ АРХИТЕКТУРНЫХ ФОРМ И ПЕРЕНОСНЫХ Поз. Наименование	Кол. Примечание 🖃 Количоство Плошадь м² Строительный
Поз Наименование Тип границе участка за границе участка участка участка, м² марка кол-во, п.м участка, м² марка кол-во, п.м участка, м² марка кол-во, п.м		000 "КСИЛ" Эта общая
53.85 — В 13.630 — — В	1 Скамья	8 металлическом каркасе с
54.83 50.95 47.55 ст. 50.46 52.16 50.45 50.46 52.16 50.46 52.17 50.46 52.17 50.46 52.17 50.46 52.17 50.46 52.17 50.46 52.17 50.46 52.17 50.46 52.17 50.46 52.17 50.46 52.17 50.46 52.17 50.46 52.17 50.46 52.17 50.46 52.17 50.46 52.17 50.46 52.17 50.46 52.17 50.46 50.47 5		сидением и спинкой из деревянных досок (или дналог) т
54.76 54.99 55.97 55.97 55.97 55.97 55.97 55.97 55.98 5		1 17—этажный прехсекционный жилой дом 17 1 288 288 2137,4 2137,4 — — 96444,1 96444,1 96444,1
1 1 1 1 1 1 1 1 1 1 1 1 1 1 1 1 1 1 1	2 Скамья	5 кадово-парковая на 2 подстанция 1 1 1
53.67 РОВСКОГО 50.30 РОВСКОГО 50.30 РОВСКОГО 50.30 РОВСКОГО 50.30 РОВСКОГО 50.30 РОВСКОГО 49.82 147.71 123.20 6 Проектируемое покрытие детской площадки из 4 30,00		С сидением из деревянных досок (или аналог) 3 КНС 1 1 1
99нд. — 53.78 — 10 — 10 — 10 — 10 — 10 — 10 — 10 — 1	З Стол со скамьями с навесом	ооо "КСИЛ" арт. 002604 Стол со стокой
53.38	З Стол со скамьями с навесом	Скамьями с навесом (или аналог) Л1 Лоток водоотводной Л1
54.08 54.08 55.59 55.59 55.59 55.59 55.59 55.59 55.59 55.59 55.59 55.59 55.59 55.59 55.59 55.50	• Урна	21 арт. 001312 Урна (или 73 Лоток бодоотбодной Л1 1 1
53.52 55.80 55.00 55		аналог) Башенная парковка МАС 10 М-100 на 128 м/мест (8
\$3.76 \\ 53.79 \\ 53.70 \\ 53.	5 Игровой комплекс	000 "КСИЛ" 10 модулей по 8 уровней, 16 машин на уровне) машин на уровне)
53.67 54.78 52.59	The process the first the process the	комплекс (или аналог)
## 18.86	6 Детский спортивный комплекс	000 "КСИЛ" ЭКСП/ИКАЦИЯ П/10ЩАДОК 1 арт. 006300 Детский ⊋
52.38 48.80 55.31 48.80 55.31 48.80 55.31 48.80 55.31 48.80 55.31 48.80 55.31 48.80 55.31		Спортивный комплекс В В В В Наименование Примечание
53.85 (2.26) (3.37) (3.	7 Пурник двойной	000 "КСИЛ" 5.0 Гостевая автопарковка на 2 м/мест 5.1 Гостевая автопарковка для МГН на 10 м/мест 5.0 Гостевая автопарковка на 2 м/мест 5.0 Гостевая автопарковка на 2 м/мест 5.0 Гостевая автопарковка для МГН на 10 м/мест 5.0 Гостевая автопарковка для м на 10 м/мест 5.0 Гостевая автопарковка
553.59 \$\frac{\pi}{2}\$ \\ \frac{\pi}{3}\$ \\ \fra	8 Турник двойной	000 "КСИЛ" 5.2 Гостевая автопарковка на 7 м/мест
53.40 53.31 53.10 55.35 55.314 55.00 55.35 55.314 55.00 55.35 55.314 55.00 55.35 55.314 55.00 55.35 55.314 55.316 55.316	о гурник оооиной	1 арт. 006441 Турник двойной (или аналог) 5.3 Гостевая автопарковка на 3 м/мест 5.3 Гостевая автопарковка на 27 м/мест
55.39 50.85 7.1 7.2 60.55	9 Комплекс из 2 турников и скамьи	GDT 004/E0 Kovangove up 2
52.04 Ограждение, пещеходной зоны		аналог) 5.6 Гостевая автопарковка на 8 м/мест, в т.ч. 3 м/мест для МГН 000 "КСИЛ" 5.7 Гостевая автопарковка для МГН на 5 м/мест
23 10 строи тельная 23 10 строи тельная 23 10 строительная 24 10 строительная 25 10 строительная 25 10 строительная 25 10 строительная 26 10 строительная 27 10 строительная 28	10 Детский игровой комплекс	арт. 004418 Детский игровой комплекс 5.8 Гостевая автопарковка на 4м/мест
55.17 55.19 55.17 50.87		«Наутилус» (или аналог) 5.9 Гостевая автопарковка для МГН на 4 м/мест 5.10 Гостевая автопарковка на 17 м/мест
55.36 55.04 55	11 🕡 Песочный дворик	1 арт. 004260 Песочный 5.11 Гостевая автопарковка на 3 м/мест
13.363 saw. 30.02 50.070 50.04 52.86 50.02 50.04 52.86 50.02 50.04 52.86 52.86 50.04 52.86 50.04 52.86 50.04 52.86 50.04 52.86 50.04 52.86 50.04 52.86 50.04 52.86 50.04 52.86		6 Площадка для отдыха вэрослого населения S=75,00 м² 7.1 Детская площадка S=271,50 м²
55.19 -48.19 -51.51 -51.51 -51.12	12 Гот Стол-песочница	арт. 004245 Стол-песочница (или
12 148.45 15 150.00		аналог)
48.22	13 🕟 Карусель	000 "КСИЛ" 1 арт. 004192 – Карусель (или аналог)
2.90 (a)		000 "КСИЛ"
52.80 52.24 48.05 52.24 48.05 49.07 48.06 49.07 49.07 48.06 49.07 48.07 48.08 49.07 48.08 49.07 48.08 49.07 48.08 49.07 48.08 49.07 48.08 49.08 40	14 Качалка-балансир	арт. 004104 Качалка-балансир
52.69 51.49 51.67 51	Kayeau	"Средняя" (или аналог) 000 "КСИЛ" 90/108HЫЕ ОБОЗНАЧЕНИЯ
52.78 55.21 52.70 52.68 49.60 50.89	15 Качели Подвеска качелей с сидением (заказывается отдельно)	арт. 004144 Качели, арт. 004969 Подвеска качелей с сиденьем Граница участка ———————————————————————————————————
55.275 55.275		резиновым (или аналог) — Красные линии Граница допистимого размещения объектов капитального строительства
10 47.48 B	16 Качели двухсекционные	1 000 "КСИЛ" — Проектируемый камень бортовой БР 100.60.20 — Проектируемый камень бортовой БР 100.30.15
51.89 51.89		аналог) — Проектируемый камень бортовой БР 100.20.8
50.45 50.45	17 (в) Качалка на пружине	ооо "КСИЛ" Разметка парковочных мест пружине «Квадроцикл» (или пружине «Квадроцикл» (или
51.72 Демонтаж заглушки ПЭ Ø90 (далее см. проект ГСН АО "Волгоградгоргаз"		аналог) Проектируемое покрытие из асфальтобетона ТИП1
5.1.44 3.30; 55.03 55.28 55.00 55.29 55.00 55.2	18 Велопарковка	арт. 002712 Стойка для парковки велосипедов Проектируемое покрытие из плитки ТИП2
13.5 51.26 50.00 49.44 0 48.45 10.00 49.89 10.00 48.85 0 48.8		оцинкованная (4 места) Проектируемое отмостка Проектируемое отмостка Проектируемое отмостка Проектируемое покрытие детских площадок из резиновой плитки ТИП4
50 47.25 48 48.85	19 Ограждение детской площадки, п.м	121,5 арт. 42300 Металлическое ограждение 1500х600 мм Проектируемое покрытие детских площадок из резиновой плитки тип4
$\begin{array}{c ccccccccccccccccccccccccccccccccccc$		Ограждение из Проектируемый газон
46.24 46.55 46.65	20 Ограждение пешеходной зоны, п.м	21,2 индивидуального изготовления Проектируемое укрепление откосов посевным газоном и полимерным армирующим 3-D модулем Неосинт
30 0 0 0 0 0 0 0 0 0 0 0 0 0 0 0 0 0 0		производства 000 "ТМПКПРО" или аналог.
44.18° V II - 44.96 II	21 Ограждение площадки под мусорные контейнеры из профлиста высотой 15 м.п.м.	
	1,5 M, N.M	000 "КСИЛ" — 30м (75° 103 20°) — 17 этажный жилой дом №1 ЖК "Универ" в
	22 Е Стойка для чистки ковров	1 арт. 002751 Стойка для чистки ковров — ————————————————————————————————
	23 Бетонная полусфера	12 Разработал Коваленко ИН земельного участка П 6
N_{H}		Н.Контроль Обманова Обей — План благоустройства. АО "Приволжтрансстрой" г. Волгоград Формат А2х3

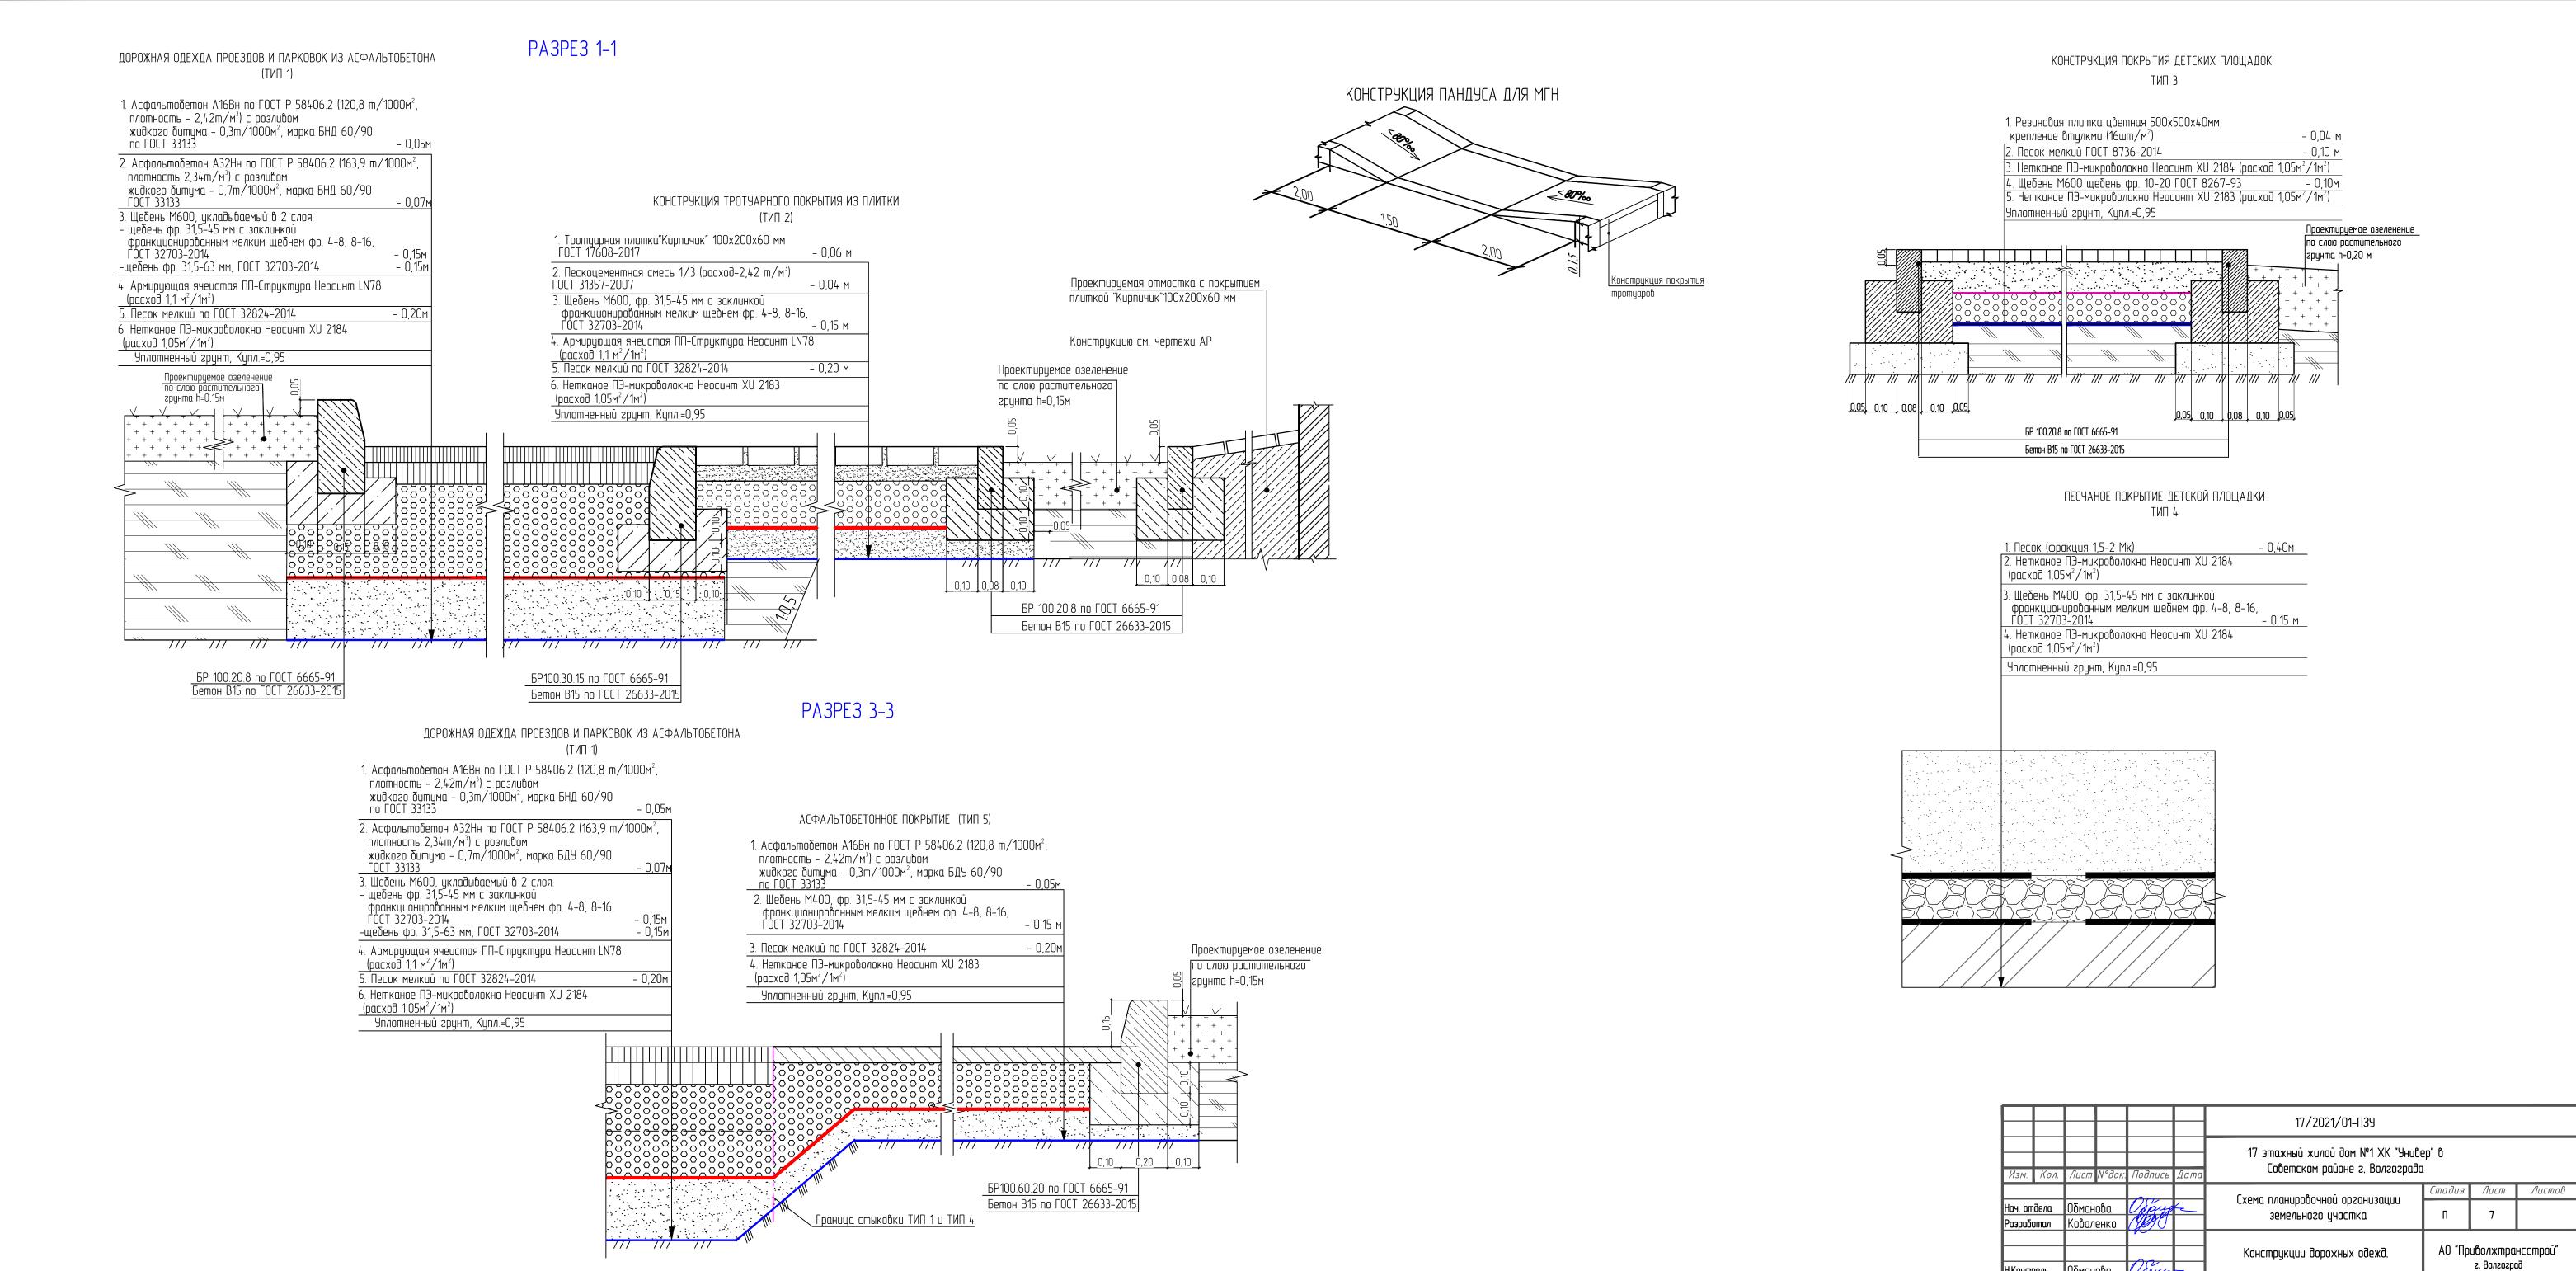



Формат АЗхЗ



BETTOMOCTE 3/JEMEHTOR

			Колич	ество	
Поз.	Наименование породы или вида насаждения	Размер	в границе уч-ка	За	Примечание
1	Клен серебристый (с круглым комом 0,8х0,6м)	H 3,0-3,5	3		
2	Клен явор пурпурнолистный (с круглым комом 0,8x0,6м)	H 3,0-3,5	2		Узел 1
3	Рябина Берека (с круглым комом 0,8х0,6м)	H 2,5-3,0	2		
4	Ель колючая (с круглым комом 0,8х0,6м)	H 1,5-2,0	4		Узел 2
5	Сосна крымская (с круглым комом 0,8х0,6м)	H 3,0-3,5	5		1 33e/1 Z
6	Сирень сортовая в ассортименте (с круглым комом 0,30x0,3м)	H 0,8-1,0	14		Узел 3
7	Пузыреплодник желтолистный (СЗ)	H 0,6-0,8	255		Узел 4
8	Гортензия метельчатая сортовая (С5)	H 0,8-1,0	4		
9	Пузыреплодник Леди ин ред (С5)	H 0,6-0,8	48		
10	Рябинник рябинолистный (СЗ)	H 0,6-0,8	10		Узел 3
11	Форзиция промежуточная (С5)	H 0,6-0,8	7		336/1 3
12	Можжевельник обыкновенный колоновидный (Hibernica) (с круглым комом 0,.3x0,3м)	H 1,0-1,5	38		
13	Можжевельник казацкий (С15)	H 0,2-0,3	68		
14	Посадка посевного газона с применением удобрения органно-минерального газонного ОМУ (слой плодородного грунта h=0,15м)		2080,0 m²		Узел 6
15	*Укрепление откосов посевным газоном и полимерным армирующим 3-D модулем Неосинт, Sпроекции/S		216,5 m²/ 250,0 m²	84,0 m²/96,0 m²	Узел 7
16	Деревянный брус 50x50 мм, L=0,5 м		64 wm.		
17	Растяжка для деревьев – шпагат из пенькового волокна		228 п.м.		

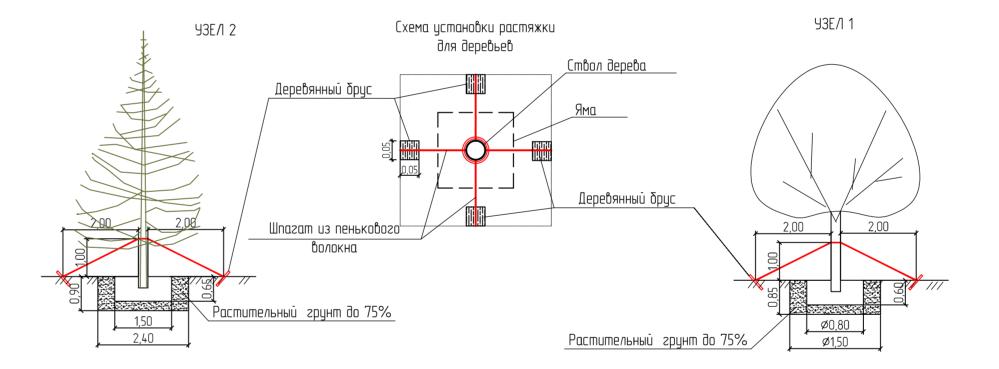

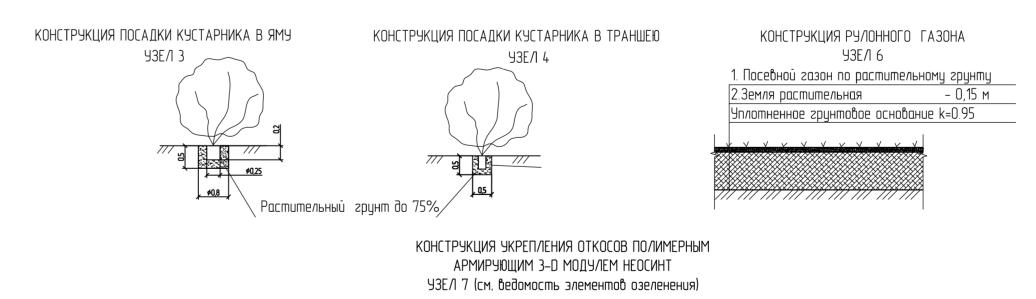

0.50

Нетканое ПЗ-микроболокно Неосинт XU2183

Посебной газон

Полимерный армирующий 3-D модуль Неосинт 0412 1,25P(h=0.10м) с заполнением растительным грунтом (h=0.15м)

Крепление армирующего 3-D модуля

Г-образными анкерами (арматура А-I d=10мм)

Полимерный армирующего 3-D модуля

Г-образными анкерами (арматура А-I d=10мм)

Полимерный армирующего 3-D модуля

Г-образными анкерами (арматура А-I d=10мм)

Полимерный армирующий 3-D модуль Неосинт 0412 1,25P(h=0.10м)

Крепление армирующего 3-D модуля

Г-образными анкерами (арматура А-I d=10мм)

ВЕДОМОСТЬ ЖИЛЫХ И ОБЩЕСТВЕННЫХ ЗДАНИЙ И СООРУЖЕНИЙ

2енплану	Наименование	<u> </u>	Ko	личесп	าชื่อ		Площо		Строительный объем, м³				
Номер по 2ен		Эта жнос ть	Здан	квартир Здан		застройки		нормируемая общая		зданий	8cezo		
		1115	иū	эдан ū	o o	зданий	gceso	зданий	gceso	Juunuu	ucesu		
ЗДАНИЯ И СООРУЖЕНИЯ													
1	17—этажный трехсекционный жилой дом	17	1	288	288	2137,4	2137,4			96444,1	96444,1		
2	Трансформаторная подстанция	1	1										
3	КНС	1	1										
4	Локальные очистные сооружения поверхностных стоков	0	1										
/11	Лоток водоотводной /11												
/12	Лоток водоотводной Л1												
/13	Лоток водоотводной Л1												
10	Башенная парковка МАС М–100 на 128 м/мест (8 модулей по 8 уровней, 16 машин на уровне)												

ЭКСПЛИКАЦИЯ ПЛОЩАДОК


Номер по планц	Наименование	Примечание
5.0	Гостевая автопарковка на 2 м/мест	
5.1	Гостевая автопарковка для МГН на 10 м/мест	
5.2	Гостевая автопарковка на 7 м/мест	
5.3	Гостевая автопарковка на 3 м/мест	
5.4	Гостевая автопарковка на 27 м/мест	
5.5	Гостевая автопарковка на 9 м/мест	
5.6	Гостевая автопарковка на 8 м/мест, в т.ч. 3 м/мест для МГН	
5.7	Гостевая автопарковка для МГН на 5 м/мест	
5.8	Гостевая автопарковка на 4м/мест	
5.9	Гостевая автопарковка для МГН на 4 м/мест	
5.10	Гостевая автопарковка на 17 м/мест	
5.11	Гостевая автопарковка на 3 м/мест	
6	Площадка для отдыха взрослого населения S=75,00 м²	
7.1	Детская площадка S=271,50 м²	

УСЛОВНЫЕ ОБОЗНАЧЕНИЯ

	-1-1-1-1-	Граница участка
		Граница проектирования
		Красные линии
		Граница допустимого размещения объектов капитального строительства
		Проектируемый камень бортовой БР 100.60.20
		Проектируемый камень бортовой БР 100.30.15
		Проектируемый камень бортовой БР 100.20.8
		Разметка парковочных мест
		Проектируемые здания и сооружения
		Проектируемое покрытие из асфальтобетона ТИП1
		Проектируемое укрепление откосов посевным газоном и полимерным армирующим 3-D модулем Неосинт
- 1		

						17/2021/01-ПЗУ							
<mark>2</mark>	Кол.	Зам. Лист		Мод пись	02.202 4 Дата	17 этажный жилой дом №1 ЖК "Универ" в Советском районе г. Волгограда							
		000			Схема планировочной организации	Стадия	Лист	Листов					
	ошал ідела	Обманова Соди		Ospy (1997)	_	земельного участка	п	8					
		35 4		na		План озеленения. М 1:500	АО "Пр	иволжтра г Волгого					

ozpað

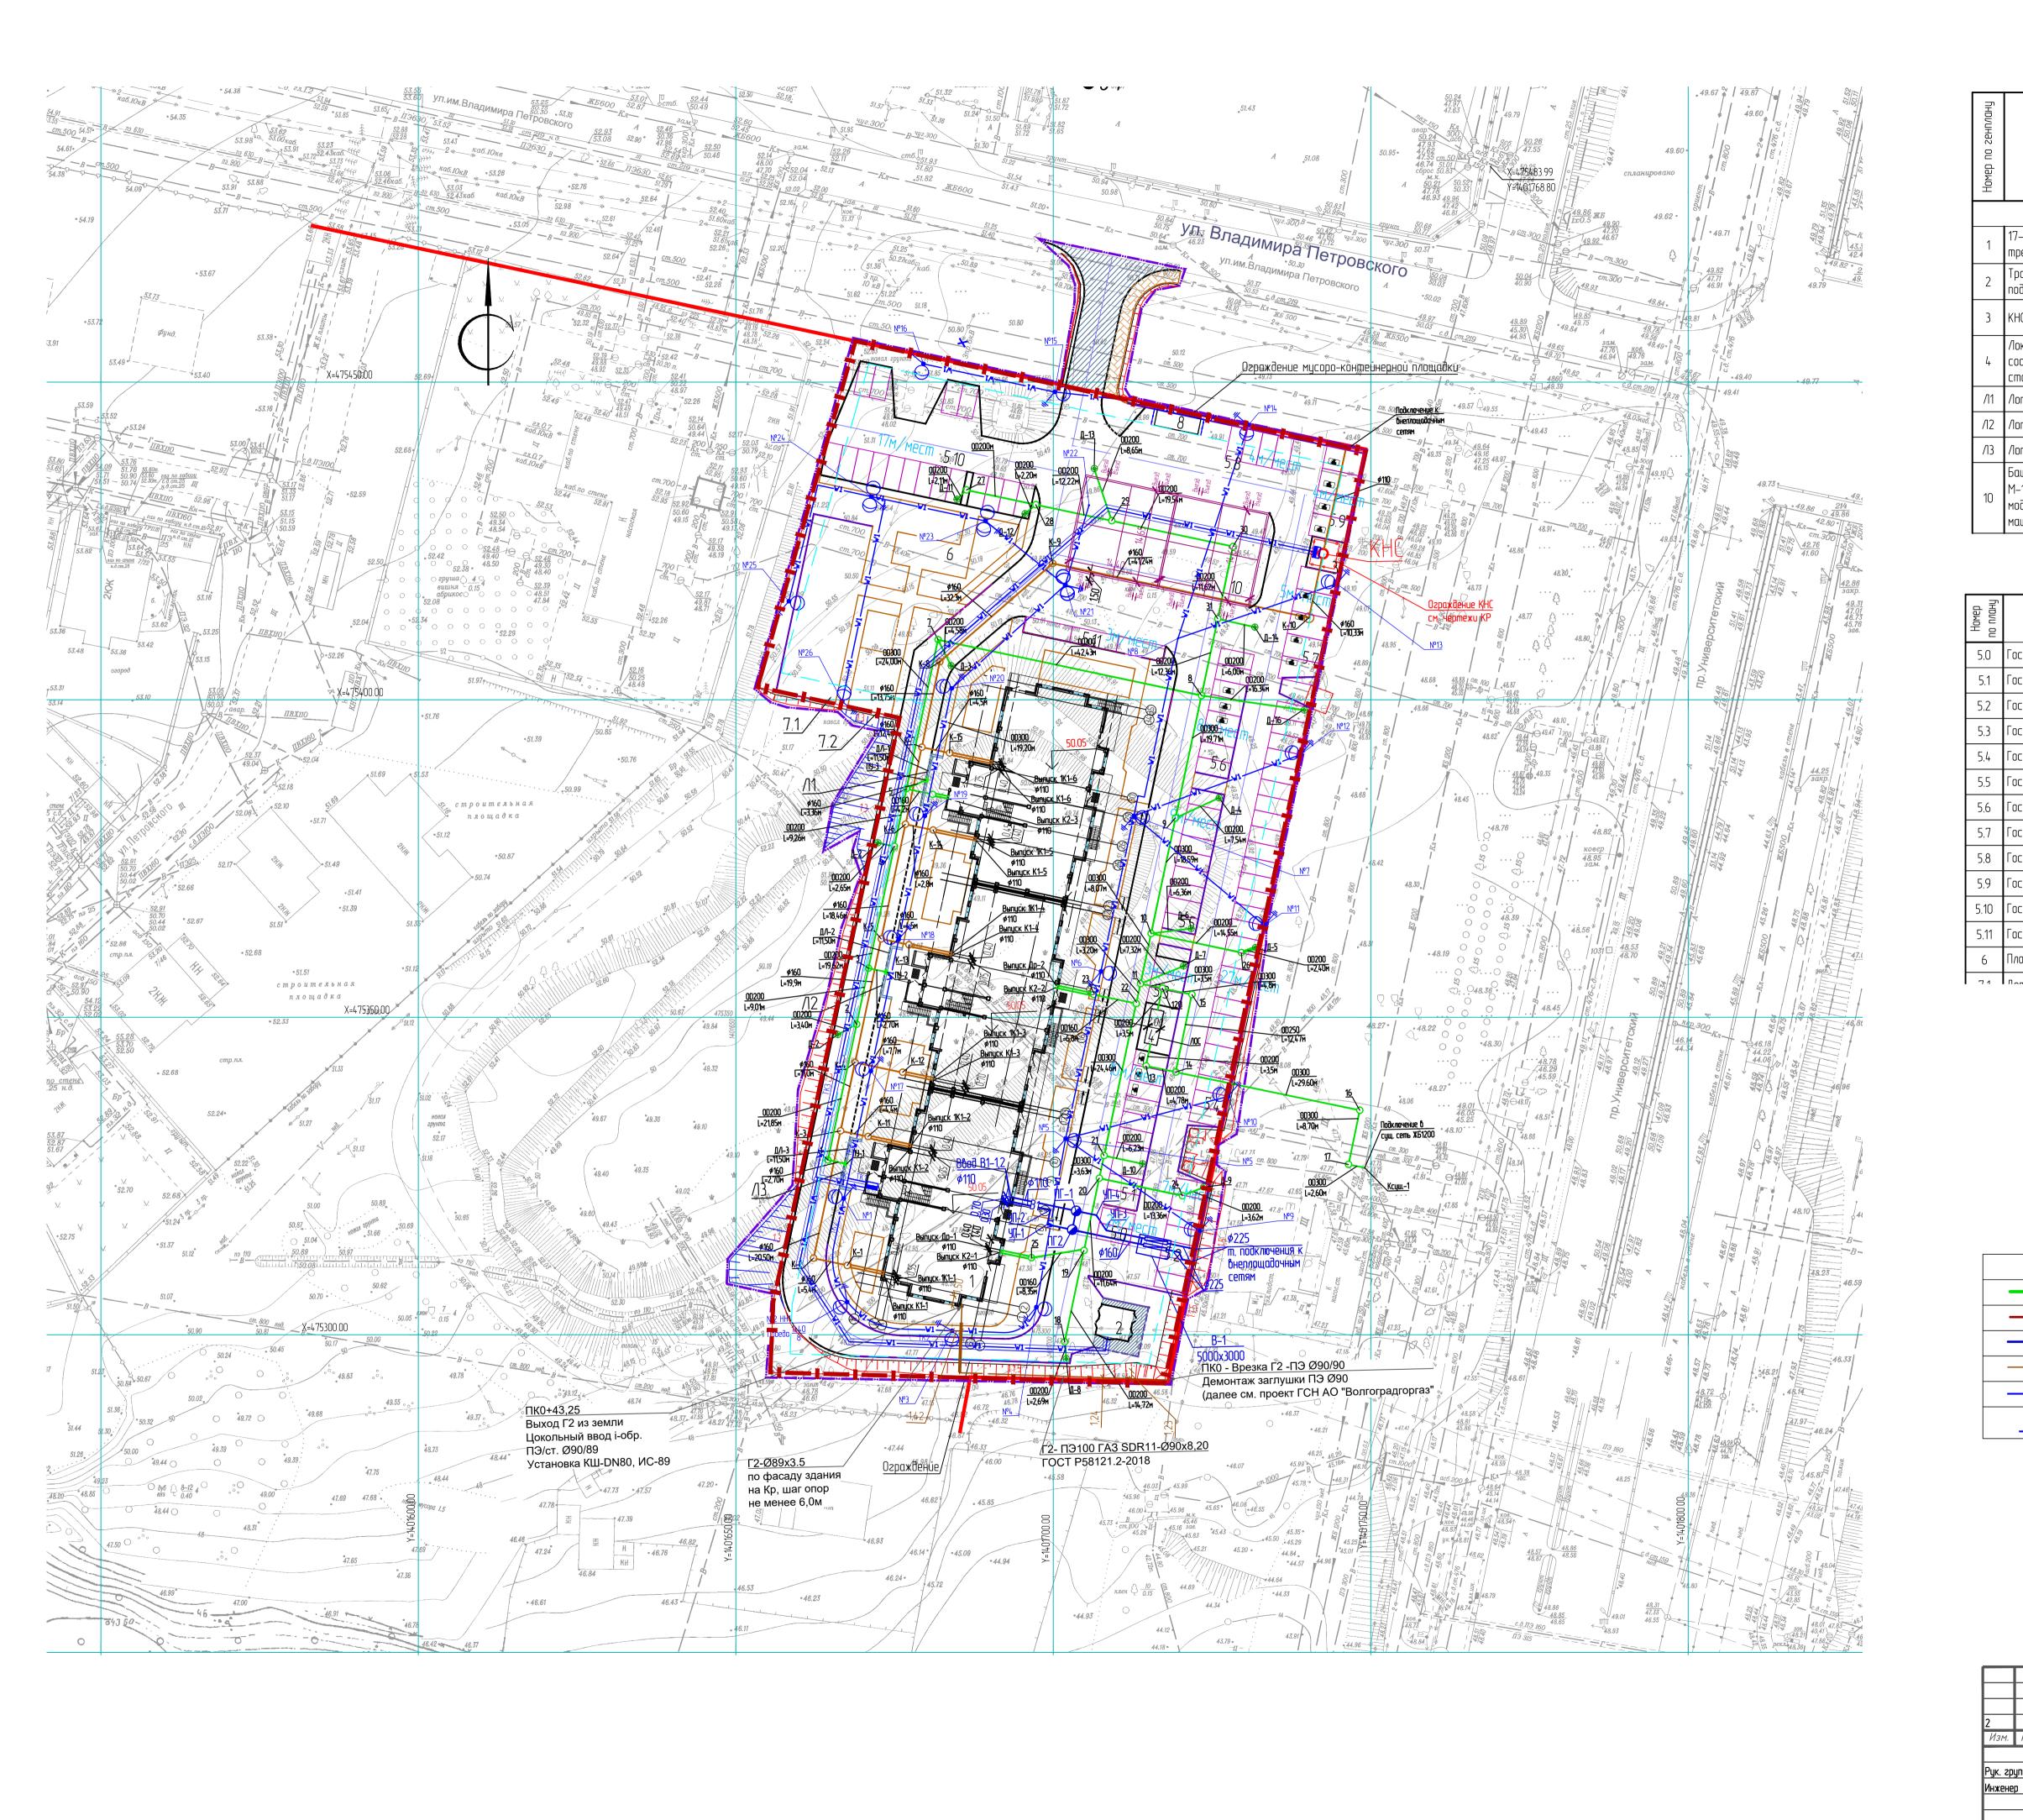

ВЕДОМОСТЬ ЖИЛЫХ И ОБЩЕСТВЕННЫХ ЗДАНИЙ И СООРУЖЕНИЙ

					1		111111111111				
2енплану	Наименование		Ko	личесп	nbo		Площо	ıдь, м²			1ельный м, м³
		Эта жнос ть	Здан	квартир		застройки		общая нормируемая		зданий	всего
Номер по			иū	и <u>й</u>	o o	зданий	gceso	зданий	gceso	Journal	
ЗДАНИЯ И СООРУЖЕНИЯ											
1	17—этажный трехсекционный жилой дом	17	1	288	288	2137,4	2137,4			96444,1	96444,1
2	Трансформаторная подстанция	1	1								
3	KHC	1	1								
4	Локальные очистные сооружения поверхностных стоков	0	1								
/11	Лоток водоотводной /11										
/12	Лоток водоотводной /11										
/13	Лоток водоотводной /11										
10	Башенная парковка МАС М–100 на 128 м/мест (8 модулей по 8 уровней, 16 машин на уровне)										

ЭКСПЛИКАЦИЯ ПЛОЩАДОК

Номер по плану	Наименование	Примечание
5.0	Гостевая автопарковка на 2 м/мест	
5.1	Гостевая автопарковка для МГН на 10 м/мест	
5.2	Гостевая автопарковка на 7 м/мест	
5.3	Гостевая автопарковка на 3 м/мест	
5.4	Гостевая автопарковка на 27 м/мест	
5.5	Гостевая автопарковка на 9 м/мест	
5.6	Гостевая автопарковка на 8 м/мест, в т.ч. 3 м/мест для МГН	
5.7	Гостевая автопарковка для МГН на 5 м/мест	
5.8	Гостевая автопарковка на 4м/мест	
5.9	Гостевая автопарковка для МГН на 4 м/мест	
5.10	Гостевая автопарковка на 17 м/мест	
5.11	Гостевая автопарковка на 3 м/мест	
6	Площадка для отдыха взрослого населения S=75,00 м²	
71	Pomerca promadica C 071FO u2	

УСЛОВНЫЕ ОБОЗНАЧЕНИЯ

⊕	Проектируемые дождеприемные колодцы
——K2 ——	Проектируемая ливневая канализация
— к1—	Проектируемая бытовая канлизация
—— B1 —	Проектируемый водопровод
— Г—	Проектируемый газопровод
V1	Подземная кабельная линия освещения 0,4 кВ, в ПНД трубе
	Проектируемое наружное освещение

				17/2021/01-ПЗУ					
2 Изм. Кол.	Зам <i>Лист N°дон</i>	Обене «. Подпись							
			Cyaya a sayyaa bayyaa a aasayyaayyy	Стадия	Лист	Листов			
Рук. группы Инженер	О <mark>бманова</mark> Коваленко	Osque Ger	4	Схема планировочной организации земельного участка	П	9			
Н.Контроль	Обманова	Osene		Сводный план инженерных сетей. М 1:500	АО "Приволжтрансстр г. Волгоград		•		

г. Волгоград Формат А1

