Российская Федерация

ООО "ГРАДПРОЕКТ"

Проектирование объектов строительства № СРО-П-071-4345414835-2017-0144

Многоквартирное жилое здание со встроенно-пристроенной подземной автостоянкой по адресу: г. Киров, ул. Дерендяева, 70

ПРОЕКТНАЯ ДОКУМЕНТАЦИЯ

РАЗДЕЛ 11 «МЕРОПРИЯТИЯ ПО ОБЕСПЕЧЕНИЮ ДОСТУПА ИНВАЛИДОВ»

Шифр: 009 - 2022 - ОДИ

TOM 11

Изм.	№ док.	Подп.	Дата
1			05.23
2			06.23

Российская Федерация

ООО "ГРАДПРОЕКТ"

Проектирование объектов строительства
№ СРО-П-071-4345414835-2017-0144

Многоквартирное жилое здание

со встроенно-пристроенной подземной автостоянкой по адресу: г. Киров, ул. Дерендяева, 70

Раздел 11 «Мероприятия по обеспечению доступа инвалидов»

Шифр: 009 - 2022 - ОДИ

Tom 11

Директор		М.Е. Федо	РОВ
Главный инженер проекта		М.Е. Федо	POB
		Пото	2022
	г Киров	Дата	2023

1.1. Мероприятия по обеспечению доступа инвалидов

10.1.1. Перечень мероприятий по обеспечению доступа инвалидов к объектам, предусмотренным в пункте 10 части 12 статьи 48 Градостроительного кодекса Российской Федерации

Согласно требованиям СП 59.13330.2020 «Доступность зданий и сооружений для маломобильных групп населения. Актуализированная редакция СНиП 35-01-2001» табл. Б1 приложения «Б» и заданием на проектирование проектом предусмотрены мероприятия по обеспечению проезда инвалидов, пользующихся колясками, по всей территории застройки; мероприятия по обеспечению доступности здания в пределах помещений жилой части в объеме обеспечения доступности маломобильных групп М4 до отметки пола 1-го этажа здания.

Здание в процессе строительства и благоустройства оснащается следующими специальными приспособлениями:

- средствами визуальной и звуковой информации;
- пандусами и поручнями у лестниц при входах в здание;
- пологими спусками в местах переходов улиц;
- парковочными местами для транспорта МГН.

10.1.2. Обоснование принятых конструктивных, объемно-планировочных и иных технических решений, обеспечивающих безопасное перемещение инвалидов на объектах

Проектные решения обеспечивают возможность беспрепятственного доступа МГН в здание и безопасного передвижения по участку и внутри здания, а также удобство и комфорт среды жизнедеятельности.

Жилой дом рассчитан на проживание 192 человек.

В соответствии с ч. 9.1 СП 1.13130.2020, количество и группы мобильности МГН, имеющие доступ на проектируемый объект:

- группа М1 68 чел. (35% для многоквартирных жилых домов);
- суммарно группы M2, M3, M4 18 чел. (не менее 1 человека на этаж (этаж секции) при площади не более 550 м), M2 4 чел., M3 11 чел., M4 3 чел. (количество людей каждой из групп M2/M3/M4 исходя из соотношения 0.25/0.6/0.15).

Входы и пути движения.

Согласовано

Взам. инв. №

Подп. и дата

Инв. № подл.

В проектной документации предусмотрены условия беспрепятственного, безопасного и удобного передвижения МГН по участку к доступному входу в здание. Пешеходные пути имеют непрерывную связь с внешними, по отношению к участку, транспортными и пешеходными коммуникациями. Пешеходные пути внутри земельного участка сопряжены с существующими тротуарами вдоль улицы Дерендяева. Ближайшие остановки общественного транспорта распо-

	-					яева. Ближайшие остановки общество		•	
Изм	Кол.уч.	Лист	№ док	Подпись	Дата	009 – 2022 –	ОДИ		
					, ,		Стадия	Лист	Листов
ГИП		Федор	ров			Текстовая часть	П	1	4
Испол	нитель	Бабин	щева			текстовая часть			
Испол	нитель							бщество с ограниченн	ой ответственностью РОЕКТ
Н. кон	тр.	Федор	оов				31 6	РАДП	POEKI

ложены на Октябрьском проспекте, доступ к ним обеспечен по средствам пешеходных связей через ул. Маклина и Молодая Гвардия.

В местах пересечения пешеходных и транспортных путей, имеющих перепад высот до 0,2м, пешеходные пути обустраивают пандусами бордюрными. Расположение бордюрных пандусов отображено в Графической части. В случае наличия свободного пространства с двух сторон от пути движения инвалидов пандус бордюрный выполняется в виде трех наклонных плоскостей: одной центральной и двух примыкающих. В случае ограничений (озеленение, стены, ограждения) примыкающие наклонные плоскости могут быть заменены на вертикальные стенки или отсутствовать. Центральную наклонную поверхность пандусов бордюрных следует выполнять шириной не менее 1,5 м, но не более ширины прохожей части пешеходного пути, пересекающего проезжую часть, с поперечным уклоном не более 10% (1:100), продольным уклоном не более 60% (1:17), в стесненных условиях - не более 80% (1:12).

Уклон наклонных боковых поверхностей пандусов бордюрных не должен превышать 180% (1:5,5).

Наклонные поверхности пандусов бордюрных должны иметь линейную форму.

Сопряжение центральной наклонной поверхности пандуса бордюрного с поверхностями бортового камня и проезжей части выполняется на одном уровне. Сопряжение бортовых камней с боковыми наклонными поверхностями пандусов бордюрных выполняется на одном уровне.

Ширина прохожей части пешеходного пути для МГН принанята 1,7-5,1 м. Предусмотрены «карманы» для возможности разъезда.

Благоустройство участка не позволяет выполнить все пути для движения МГН шириной 2,0 м., поэтому в стесненных условиях допускается принимать ширину прохожей части пешеходного пути не менее 1,2 м, при этом не реже чем через каждые 25 м длины такого пешеходного пути в зоне прямой видимости необходимо предусматривать для разъезда инвалидов на креслах-колясках «карманы» длиной по направлению пешеходного пути не менее 2,5 м при общей с прохожей частью ширине не менее 2,0 м. Ширина пешеходных путей указана в Графической части.

Продольный уклон пешеходных путей не более 40 %, (1:25). Поперечный уклон пешеходных путей от 5 до 20 % (от 1:200 до 1:50).

Высота бортовых камней (бордюров) по краям пешеходных путей на участке вдоль газонов и озелененных площадок принята не менее 0,05 м.

Информацию для инвалидов с нарушениями зрения о приближении их к зонам повышенной опасности (отдельно стоящим опорам, стойкам и другим препятствиям, лестницам, пешеходным переходам и т. д.) обеспечена с помощью устройства тактильно-контрастных наземных указателей по ГОСТ Р 52875. Применяется тактильная плитка на путях движения МГН.

Покрытие прохожей части пешеходных дорожек, тротуаров выполнено из брусчатки.

В жилом многоквартирном здании обеспечивается вход с поверхности земли в подъезд и с поверхности входной площадки, оборудованной пандусами.

Проектом предусматривается минимальная разность отметок тротуара и тамбура.

На участке объекта на основных путях движения людей предусмотрено место отдыха, доступное для МГН, на котором установлена скамья с опорой для спины и подлокотником.

Минимальный уровень освещенности в месте отдыха не менее 20 лк.

Стоянки (парковки) транспортных средств инвалидов.

Расчёт требуемого количества парковочных мест:

Для жилой части:

Число квартир - 80

Требуемое число машино-мест для жильцов дома - 80*0,6=64 м/м. В проекте приятно 66 м/м, в т.ч. 7 м/м для МГН из них 4 м/м размером 3,6х6,0 м.

Все места для МГН выполнены в наземном исполнении.

J	Изм.	Кол.уч.	Лист	№ док.	Подпись	Дата

Инв. № подл.

Каждое специализированное машино-место для транспортного средства инвалида должно быть обозначено дорожной разметкой по ГОСТ Р 51256 и, кроме того, на земельном участке здания –дорожными знаками по ГОСТ Р 52289 и ГОСТ Р 52290, внутри зданий – знаком доступности, выполняемым на вертикальной поверхности (стене, стойке и т. п.) за габаритами прохожей части пешеходных путей на высоте от 1,5 до 2,0 м, в иных случаях – на высоте 2,1 м до нижнего края знака.

Места для стоянки (парковки) транспортных средств, управляемых инвалидами или перевозящих инвалидов, размещены вблизи от входа в жилое здание – не далее 100 м.

Каждое машино-место, предназначенное для стоянки (парковки) транспортных средств инвалидов, имеет доступный пешеходный подход к основным пешеходным коммуникациям, в том числе для людей, передвигающихся в кресле-коляске.

Разметка места для стоянки (парковки) транспортных средств инвалида на кресле-коляске предусмотрена размерами 6.0x3.6 м, что дает возможность создать безопасную зону сбоку и сзади машины.

Входы

Вход в первый и второй подъезд осуществляется с поверхности земли.

Проектом предусматривается минимальная разность отметок тротуара и тамбура.

Размер входной площадки в первый подъезд составляет 2,30х4,10 м.

Вход во второй подъезд осуществляется с входной площадки размером 3,3х3,3 м.

Входные двери в подъезды имеют ширину 1500х2100(h). Ширина одной створки (дверного полотна) – не менее 0,9 м. Усилие открывания двери не должно превышать 50 Нм.

В полотнах наружных дверей, доступных для МГН, предусматриваются смотровые панели, заполненные прозрачным и ударопрочным материалом. Верхняя граница смотровой панели должна располагаться на высоте не ниже 1,6 м от уровня пола, нижняя граница - не выше 1,0 м. При этом смотровая панель должна иметь ширину не менее 0,15 м и располагаться в зоне от середины полотна в сторону дверной ручки.

В проеме дверей, доступных для МГН, допускаются пороги высотой не более 0,014 м.

В качестве дверных запоров на путях эвакуации следует предусматривать ручки нажимного действия.

Прозрачные полотна дверей на входах следует выполнять из ударостойкого безопасного стекла для строительства. На прозрачных полотнах дверей следует предусматривать яркую контрастную маркировку в форме прямоугольника высотой не менее 0,1 м и шириной не менее 0,2 м или в форме круга диаметром от 0,1 до 0,2 м. Расположение контрастной маркировки предусматривается на двух уровнях: 0,9-1,0 м и 1,3-1,4 м.

Размеры тамбуров составляют 2,74х2,87 м. и 2,84х4,46 м.

В помещения автостоянки доступ МГН не предусматривается.

Пути движения в здании

Согласно заданию на проектирование предусматривается для группы мобильности М4, доступность лифтового холла от уровня земли перед входом в жилую часть здания. Здания оборудовано пассажирским лифтом, доступным для МГН грузоподъёмностью $1000~\rm kr$. Размеры кабины лифта $1100 \times 2100 \rm km$ (ширина \times глубина).

На боковых поверхностях дверных проемов выходов из лифтов, а в случае их отсутствия или отсутствия у них необходимой ширины — на стенах смежно с выходами из лифтов, на высоте 1,5 м от уровня пола должно быть обозначение номера этажа рельефными цифрами, продублированными шрифтом Брайля. Размер знака должен иметь высоту 50 мм и высоту рельефа не менее 1,0 мм. На стене напротив каждой кабины лифта на высоте 1,5 м должно быть обозначение этажа высотой цифр не менее 0,1 и не более 0,2 м, контрастное по отношению к цвету поверхности стены.

Изм.	Кол.уч.	Лист	№ док.	Полпись	Лата

В кабине лифта требуется предусмотреть:

- для инвалидов по зрению автоматический речевой оповещатель направления движения лифта и номера этажа, на котором совершена остановка кабины;
- для инвалидов по слуху/речи переговорное устройство с отображением визуальной информации.

На путях эвакуации предусматривается пожаробезопасная зона для инвалидов, которые не могут эвакуироваться самостоятельно (М4).

Эвакуация инвалидов с группой мобильности М1, М2, М3 осуществляется по лестничным клеткам.

Площадь пожаробезопасной зоны составляет 0,99 кв.м, размеры 0,9х1,1 м. Пожаробезопасные зоны должны быть оборудованы системой двусторонней связи. Система двусторонней связи должна быть снабжена звуковыми и визуальными аварийными сигнальными устройствами.

Ширина путей движения в коридорах составляет не менее 1,5 м.

При движении по коридору инвалиду на кресле-коляске обеспечивается пространство: для поворота на 90° – $1.2 \times 1.2 \mathrm{~m}$; разворота на 180° – диаметром $1.4 \mathrm{~m}$.

Лестницы внутри здания

Изм. Кол.уч. Лист № док. Подпись

Ступени лестниц должны быть ровными, без выступов и с шероховатой поверхностью. Ребро ступени должно иметь закругление радиусом не более 0,02 м. Боковые края ступеней, не примыкающие к стенам, должны иметь бортики высотой не менее 0,02 м или другие устройства для предотвращения соскальзывания трости или ноги. Проступи ступеней должны быть горизонтальными шириной 0,3 м. Высота ступеней – 0,15 м. На проступях краевых ступеней лестничных маршей нанесена противоскользящая полоса, контрастного с поверхностью ступени желтого цвета, общей шириной 0,08–0,1 м. Расстояние между краем контрастной полосы и краем проступи ступени – не более 0,04 м. В том случае, если лестница включает в себя несколько маршей, предупреждающая тактильная полоса обустраивается только перед верхней ступенью верхнего марша и нижней ступенью нижнего марша.


10.1.3. Описание проектных решений по обустройству рабочих мест инвалидов


Заданием на проектирование жилого здания не предусмотрено размещение в нем рабочих мест для инвалидов.

009 - 2022 - ОДИ


Лист

Взам. инв. №						
Подп. и дата						
е подл.						

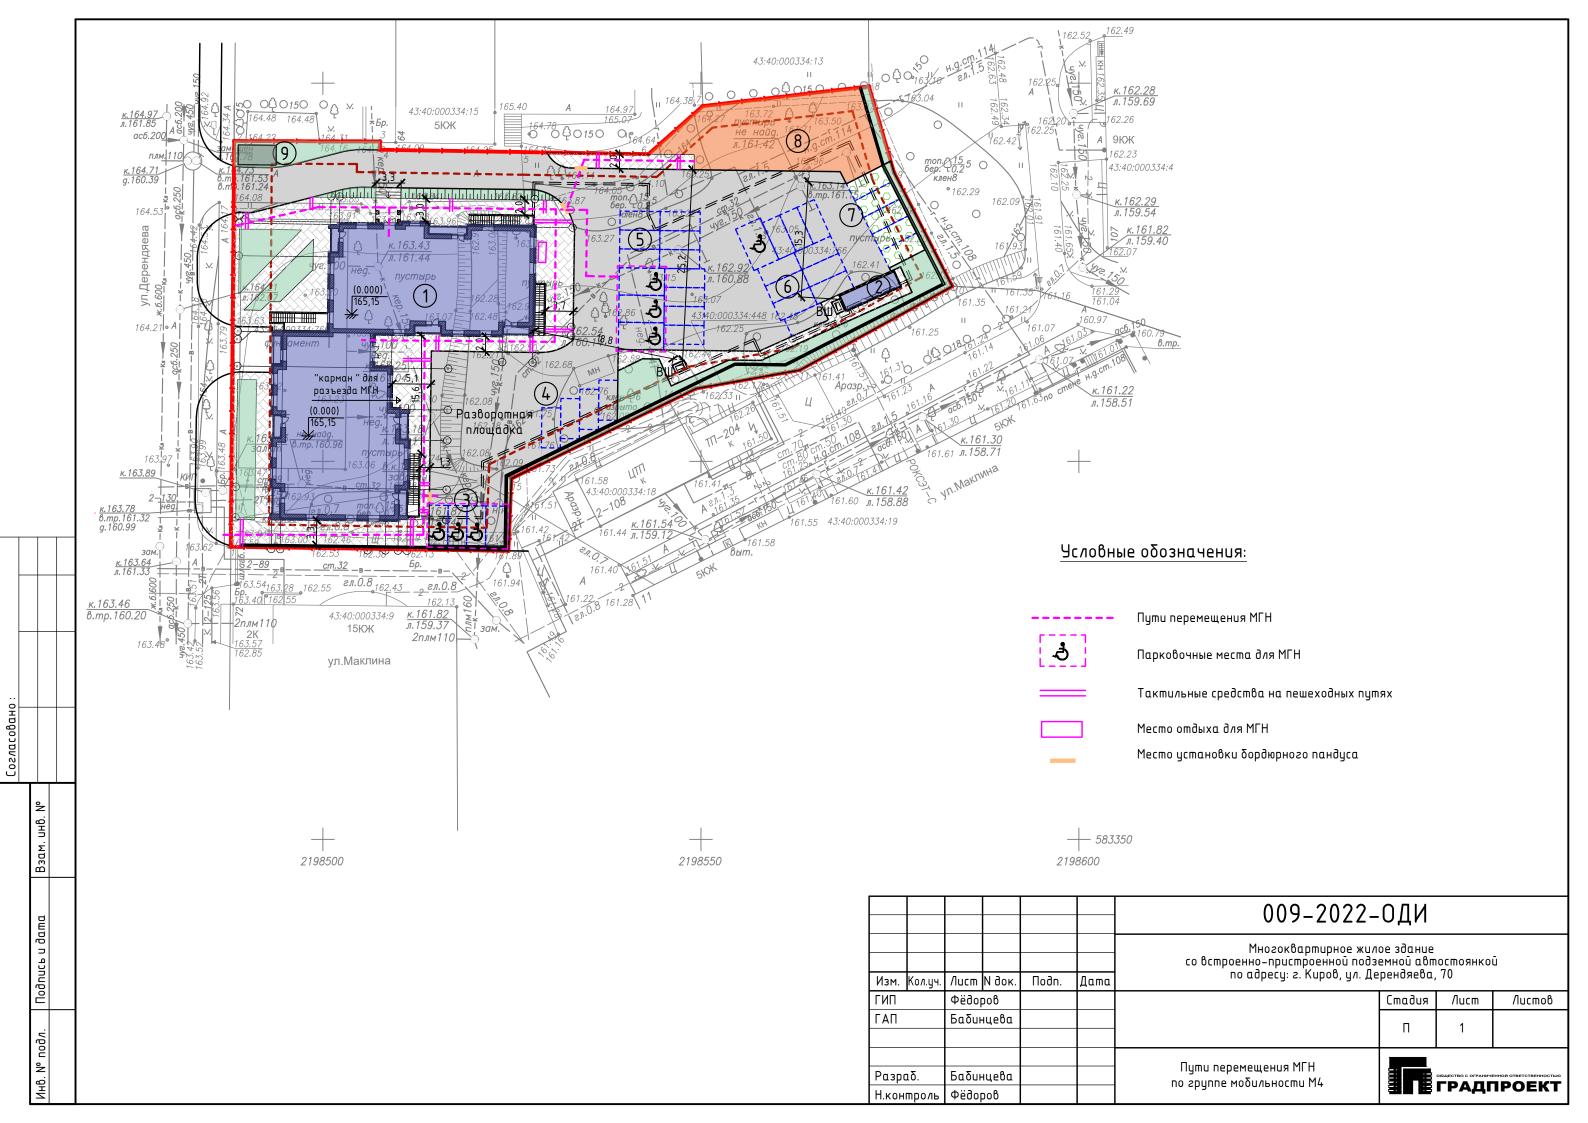

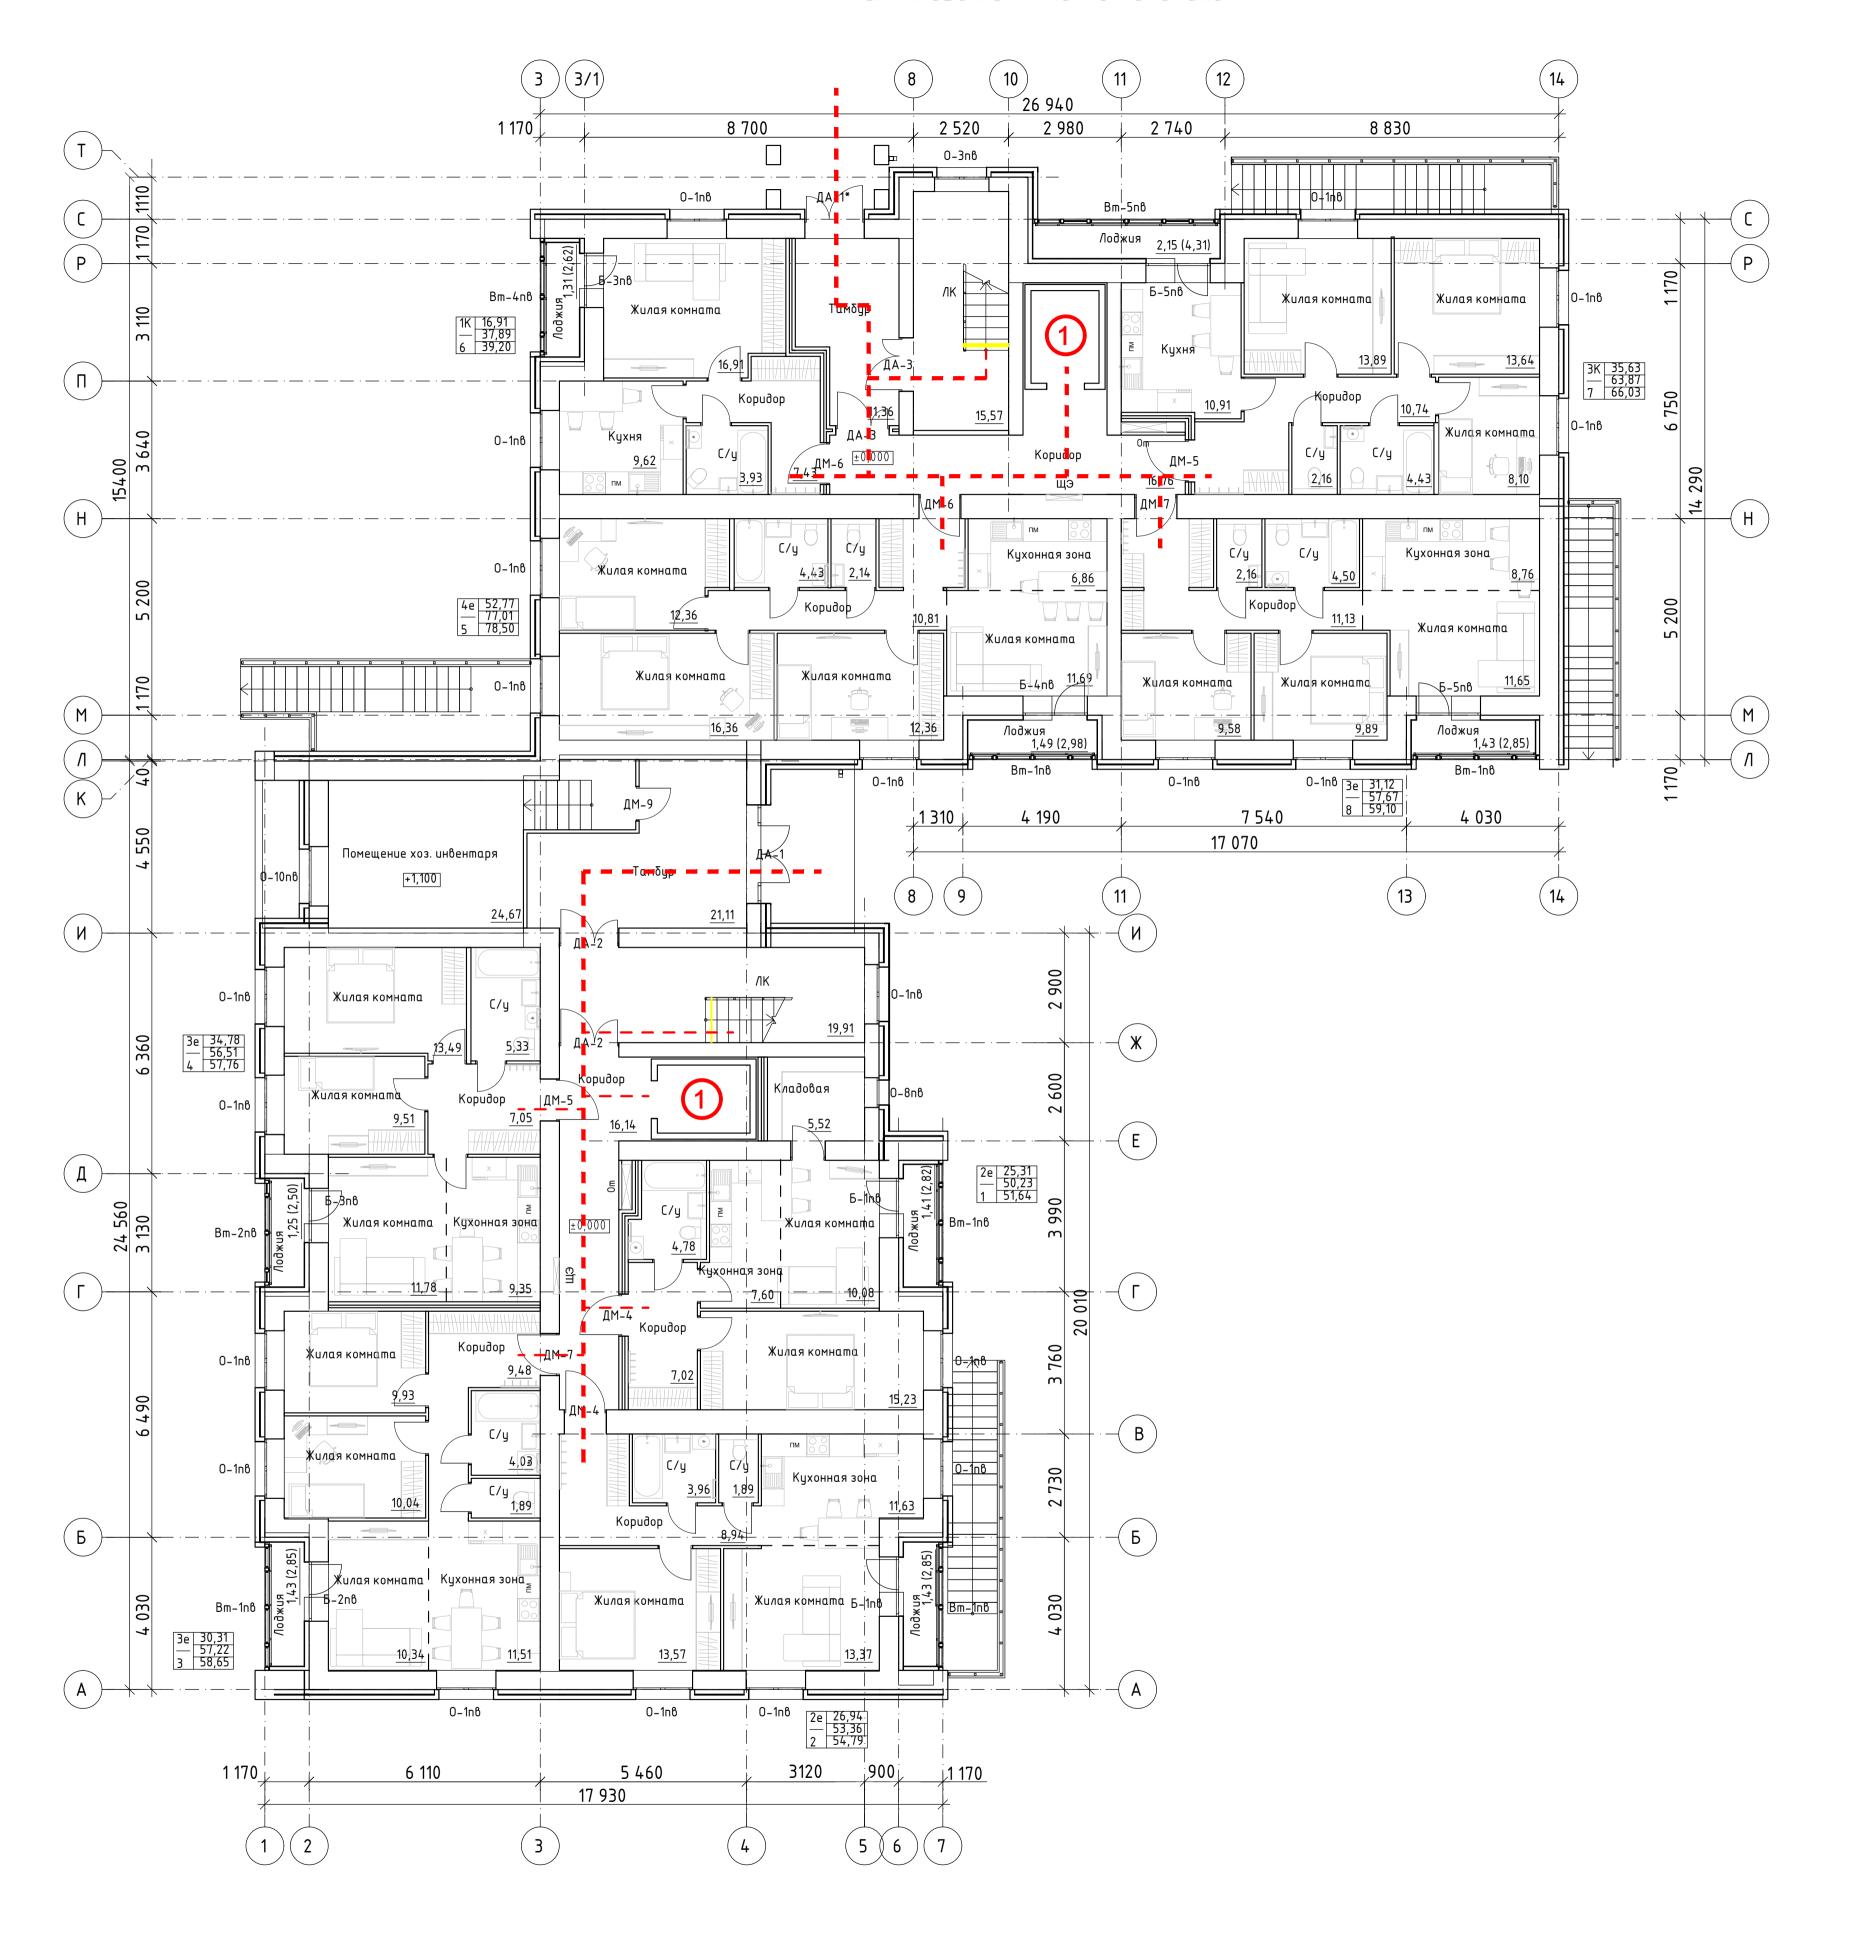

Фрагмент маркировочного плана на Mo1M.00-0,500

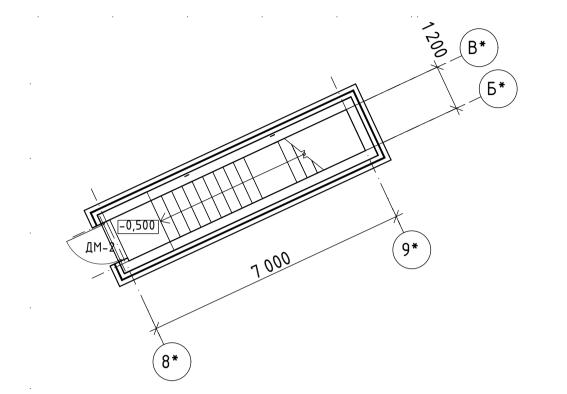

Условные обозначения

— — — Пути движения МГН

Лифт электрический пассажирский, с размером кабины 1100x2100

Противоскользящие полосы желтого цвета

Противоскользящие полосы желтого цвета— самоклеящаяся резиновая тактильная противоскользящая полоса 50мм— SAFETYSTEP или аналог

1) Спецификация элементов заполнения проёмов см. листы AP-21,...,24;
2) Ведомость отделки помещений см. лист AP-28;
3) Экспликацию полов см. лист AP-29.

						009-2022-0	ДИ		
Изм.	Кол.уч.	/lucm	№ док.	Подпись	Дата	Многоквартирное жилое здание со встрое автостоянкой по адресу: г. Киров	енно-присп 8, ул. Дере	проенной г ндяева, 70	подземной)
ГИП		Фёдор	θ				Стадия	/lucm	Листов
ΓΑΠ		Бабині	цева				П	13	29
Разр	1 δ.	Матюх	шн			Маркировочный план 1 этажа			
Н.кон	mp.	Фёдор	οβ					ГРАДГ	TPOEKT



🗕 🗕 Пути движения МГН

Лифт электрический пассажирский, с размером кабины 1100x2100

Противоскользящие полосы желтого цвета

Противоскользящие полосы желтого цвета— самоклеящаяся резиновая тактильная противоскользящая полоса 50мм— SAFETYSTEP или аналог

Пожаробезопасные зоны для МГН

1) Спецификация элементов заполнения проёмов см. листы AP-21,...,24; 2) Ведомость отделки помещений см. лист AP-28; 3) Экспликацию полов см. лист AP-29.

						009-2022-0	009-2022-ОДИ					
Изм.	Кол.уч	Лист	№ док.	Подпись	Дата	Многоквартирное жилое здание со встрое автостоянкой по адресу: г. Киров	Многоквартирное жилое здание со встроенно-пристроенной подземной автостоянкой по адресу: г. Киров, ул. Дерендяева, 70					
ГИП	•	Фёдоро	оβ				Стадия	/lucm	Листов			
ΓΑΠ		5αδυнι	цева				П	14	29			
Разраδ.		Матюхин				M			<u> </u>			
Н.кон	Н.контр.		Фёдоров Ф			Маркировочный план 2 этажа		ГРАДГ	ограниченной ответственностью ДПРОЕКТ			



Пути движения МГН

Лифт электрический пассажирский, с размером кабины 1100x2100

Противоскользящие полосы желтого цвета

Противоскользящие полосы желтого цвета— самоклеящаяся резиновая тактильная противоскользящая полоса 50мм - SAFETYSTEP или аналог

Пожаробезопасные зоны для МГН

1) Спецификация элементов заполнения проёмов см. листы АР-21,...,24; 2) Ведомость отделки помещений см. лист АР-28;

3) Экспликацию полов см. лист АР-29.

						009-2022-0	ДИ				
Изм.	Кол.уч	Лист	№ док.	Подпись	Дата	Многоквартирное жилое здание со встроенно-пристроенной подземной автостоянкой по адресу: г. Киров, ул. Дерендяева, 70					
ГИП			οβ				Стадия	Лист	Листов		
ΓΑΠ		5αδυнι	тева				П	15	29		
Разраб.		Матюхин				M					
Н.кон	Н.контр. ↓		οβ	β		Маркировочный план 3–5 этажей	овщество с ограниченной ответственностью ГРАДПРОЕКТ				



— — — Пути движения МГН

Лифт электрический пассажирский, с размером кабины 1100х2100

Противоскользящие полосы желтого цвета


Противоскользящие полосы желтого цвета— самоклеящаяся резиновая тактильная противоскользящая полоса 50мм— SAFETYSTEP или аналог

Пожаробезопасные зоны для МГН

1) Спецификация элементов заполнения проёмов см. листы AP-21,...,24; 2) Ведомость отделки помещений см. лист AP-28;

3) Экспликацию полов см. лист АР-29.

						009-2022-ОДИ						
Изм.	Кол.уч.	Лист	№ док.	Подпись	Дата	Многоквартирное жилое здание со встроенно-пристроенной подземной автостоянкой по адресу: г. Киров, ул. Дерендяева, 70						
ГИП	ГИП Фёдоро		οβ				Стадия	/lucm	Листов			
ΓΑΠ			цева				П	16	29			
Разр	αδ.	Матюх	шн			Маркировочный план 6-8 этажей	3					
Н.кон	Н.контр. Фёдоров			Маркировочный план 6-8 этажей								

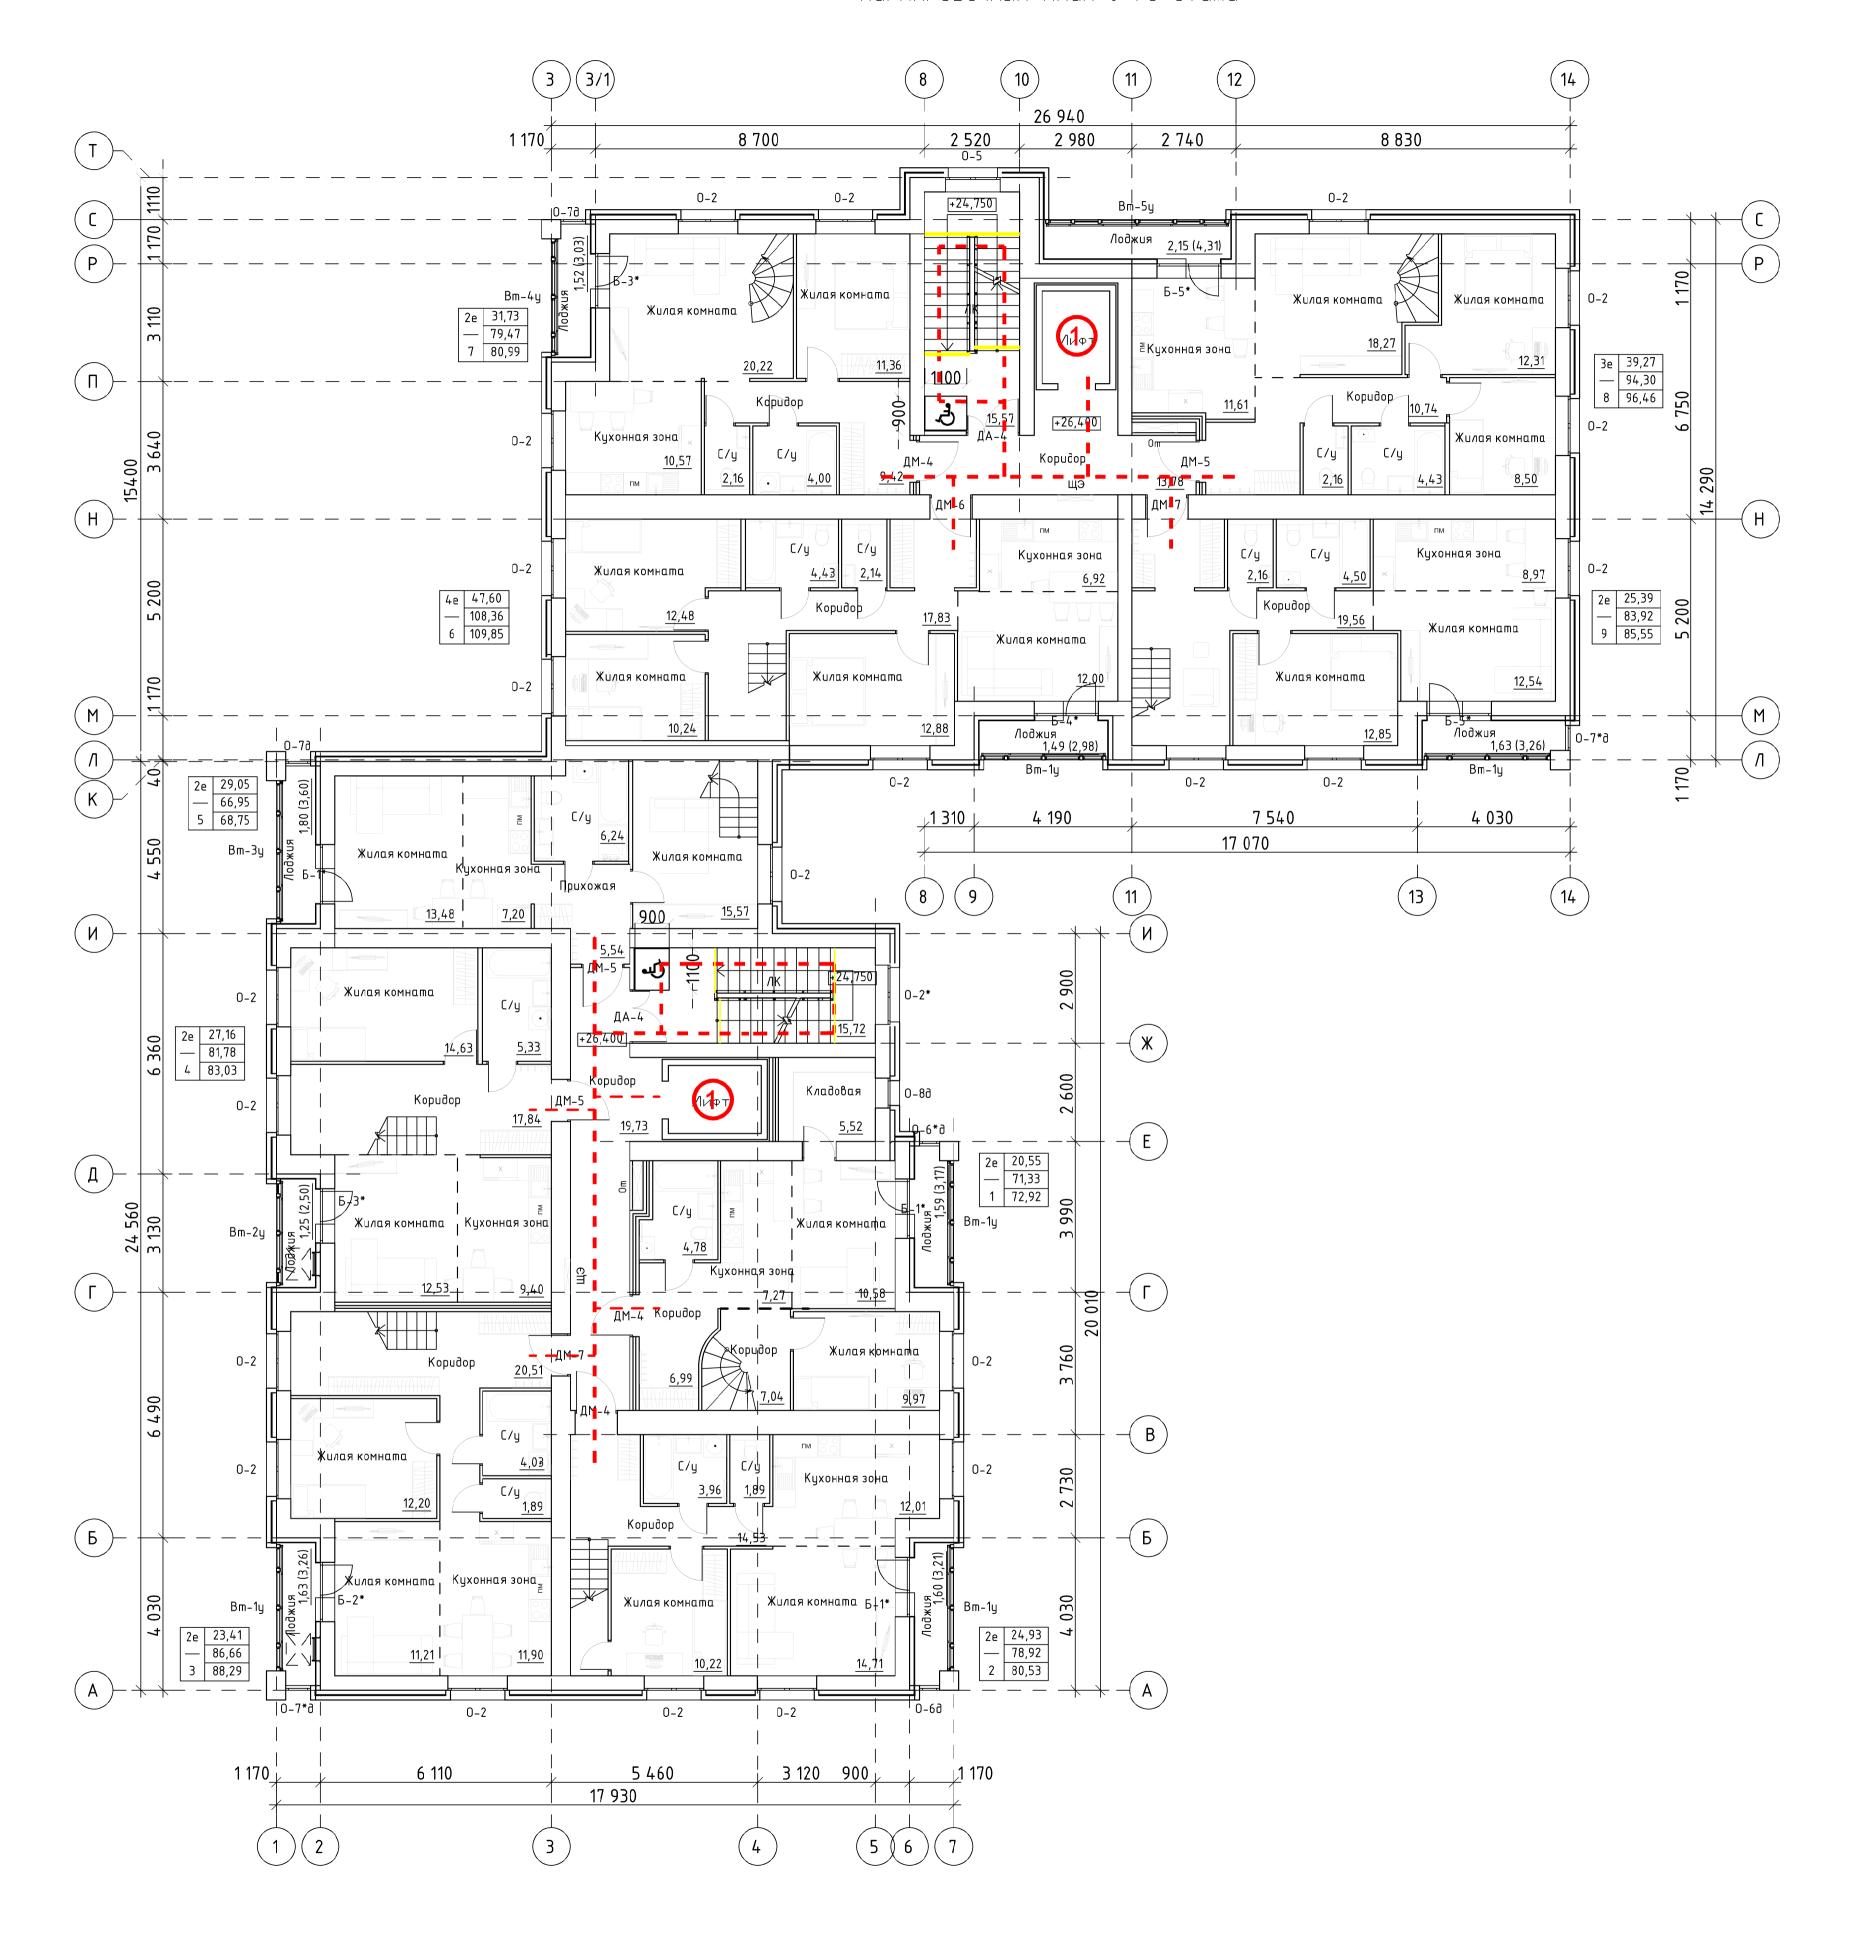

— — — Пути движения МГН

Пифт электрический пассажирский, с размером кабины 1100x2100

Противоскользящие полосы желтого цвета

Противоскользящие полосы желтого цвета— самоклеящаяся резиновая тактильная противоскользящая полоса 50мм— SAFETYSTEP или аналог

1) Спецификация элементов заполнения проёмов см. листы AP-21,...,24;
2) Ведомость отделки помещений см. лист AP-28;
3) Экспликацию полов см. лист AP-29.

						009-2022-0	009-2022-ОДИ							
Изм.	Кол.уч.	. Лист	№ док.	Подпись	Дата	Многоквартирное жилое здание со встрое автостоянкой по адресу: г. Киров	Многоквартирное жилое здание со встроенно-пристроенной подземной автостоянкой по адресу: г. Киров, ул. Дерендяева, 70							
ГИП	•	Фёдор	οβ				Стадия	/lucm	Листов					
ΓΑΠ		Бαδинι	цева				П	17	29					
Разр	азраб. Матюхин .контр. Фёдоров			Маркировочный план 9-го этажа										
Н.кон				Маркировочный план 9-го этажа Принамания от реститурна и проститурна и приститурна и проститурна и приститурна и										