

«Жилой квартал «Веснушки» в г. Калуга  
(Российская Федерация). Микрорайон № 4

Жилой дом по ГП № 13

27.21-СПЗУ

Раздел 2

« Схема планировочной организации земельного участка»

2021

«Жилой квартал «Веснушки» в г. Калуга  
(Российская Федерация). Микрорайон № 4

Жилой дом по ГП № 13

27.21-СПЗУ

Раздел 2

«Схема планировочной организации земельного участка»

Генеральн

Г П

умаро . .

2021

## СОДЕРЖАНИЕ РАЗДЕЛА

Обозначение	Наименование	Страница
27.21 – СПЗУ	<b>Содержание раздела</b>	3
27.21 – СПЗУ	<b>Пояснительная записка</b>	4-8
27.21 – СПЗУ	<b>Чертежи</b>	
	1 Общие данные	1
	2 Ситуационный план	2
	3 Генеральный план	3
	4 План организации рельефа	4
	5 План и конструкции проездов, тротуаров, дорожек и площадок	5
	6 План расположения малых архитектурных форм	6
	7 План земляных масс	7
	8 Сводный план инженерных сетей	8

## 1 ОБЩИЕ ПОЛОЖЕНИЯ

Генеральный план территории жилого дома №13 по ГП, проектируемого миниполиса «Веснушки» разработан в соответствии с проектом планировки территории, в районе д.Чижовка, выполнен ООО «Унистрой» и утвержденным Постановлением Городской Управы г.Калуги от 27.07.2018 г. № 270-п «Об утверждении проекта планировки территории и проекта межевания территории в районе д.Чижовка».

Площадь территории выделенной под строительство миниполиса «Веснушки», согласно ГПЗУ, составляет 41,9га, площадь проектируемого участка жилого дома №13 по ГП – 0.66га.

Территория проектирования расположена в западной части Правобережного жилого квартала г.Калуги, на землях бывших сельхозугодий. На севере, в 100 м. от территории проектирования проходит автодорога, соединяющая Правобережный микрорайон города с д.Шопино. Западнее территории проектирования находится д.Шопино на расстоянии 600 м., на юго-западе на расстоянии 500 м. располагается д.Чижовка.

Территория проектирования входит в состав Правобережного жилого района. Проектом планировки установлены границы одного жилого квартала, который практически полностью совпадает с границами микрорайона. В границы микрорайона включены территории улицы в жилой застройке, открытой автостоянки (парковки), объектов инженерно-технического обеспечения и сельскохозяйственного производства.

В соответствии с территориальными зонами в составе Правил Землепользования и Застройки городского округа «Город Калуга» на территории проектирования установлены следующие территориальные зоны:

Ж-1 – Зона застройки многоэтажными жилыми домами;

Р-4 – Зона рекреационно-природных территорий.

Проектируемый квартал относится к зоне застройки многоэтажными жилыми домами Ж-1. Зона предназначена для застройки многоквартирными многоэтажными домами, допускается размещение объектов социального и культурно-бытового обслуживания населения, преимущественно местного значения, иных объектов согласно градостроительным регламентам.

На территории проектирования объекты культурного наследия (памятники истории и культуры) народов Российской Федерации отсутствуют.

Площадка свободна от застройки, представляет собой поле, заросшее травянистой растительностью. Древесная и кустарниковая растительность отсутствует.

В геоморфологическом отношении участок работ расположен в пределах южного склона Смоленско – Московской гряды (западный склон Среднерусской возвышенности), на территории Смоленско-Московской физико-географической провинции.

Представленные проектные решения соответствуют ПМТ.

## ГАРАНТИЙНАЯ ЗАПИСЬ ГЛАВНОГО ИНЖЕНЕРА

Данный раздел разработан в соответствии с государственными нормами, правилами, стандартами, исходными данными, а также техническими условиями и требованиями, выданными органами государственного надзора и заинтересованными организациями при согласовании мест размещения объекта и обеспечивает безопасную эксплуатацию зданий при соблюдении предусмотренных проектом мероприятий.

						27.21-СПЗУ
Иzm	Колуч	Лист	Лодок	Подпись	Дата	
Разработал	Шульга					
Проверил	Прохоренко					
Утвердил						
Н.контроль						
						СХЕМА ПЛАНРИРОВОЧНОЙ ОРГАНИЗАЦИИ ЗЕМЕЛЬНОГО УЧАСТКА
						Стадия      Лист      Листов
						П
						ООО СП "МИНСКСТРОЙЭКСПОРТ"

## 2 ГЕНЕРАЛЬНЫЙ ПЛАН

Генеральный план жилого дома по ГП №13, разработан на основании

- градостроительного плана земельного участка № РФ -40-2-01-0-00-2021-0696 с кадастровым номером 40:25:000180:903.

Площадь участка проектирования составляет:

- в соответствии с ППТ и ПМТ 0.618га;
- в границах работ 0.66га.

Участок проектирования расположен в восточной части застройки и ограничен:

- с севера – проездом №5 и проектируемым жилым кварталом № 2;
- с юга – территория школы №13;
- с востока – ул.Минская;
- с запада – территория свободная от застройки (перспективное строительство 19эт. жилого дома).

Осваиваемый земельный участок соответствует санитарно-эпидемиологическим требованиям, предъявляемым к жилой застройке.

При разработке района был применён комплексный подход к проектированию, т.е. разработка благоустройства, детских площадок, площадок для отдыха, автомобильных парковок, хозяйственных площадок и сооружений инженерного обеспечения. Генеральный план участка решен на основе создания оптимальной среды проживания и функционирования всех систем жизнедеятельности людей на отведенной для проектирования территории.

Согласно проекту планировки уровень жилищной обеспеченности 30 кв. м/чел.

Принципиальными подходами к формированию функционально планировочной структуре микрорайона стали:

- разделение транспортных и пешеходных потоков;
- центральное размещение комплексных игровых и спортивных площадок для детей дошкольного и школьного возраста, площадки для отдыха взрослого населения в жилых группах.

Размещение между жилыми группами мест для занятия спортом и физической культурой, пешими прогулками и отдыха (в том числе игровых и спортивных площадок для детей дошкольного и школьного возраста, площадок для отдыха взрослого населения) обеспечивает возможность детям дойти до образовательных учреждения миную транспортные потоки.

Архитектурно-планировочная организация территории позволила обеспечить жителей местами для организованного хранения индивидуального автотранспорта и площадками для игр детей дошкольного и школьного возраста, занятий спортом и отдыха взрослого населения.

Все площадки для отдыха и для игр детей оборудуются типовыми малыми архитектурными формами и элементами благоустройства.

Площадки различного назначения и парковки расположены от окон жилого дома согласно их шумовых и санитарных характеристик на расстояниях не менее нормативных.

Размещение и ориентация домов обеспечивают нормативную продолжительность инсоляции квартир в домах, и не нарушает инсоляцию окружающей застройки.

В проекте учтены мероприятия по обеспечению потребности в передвижении инвалидов и маломобильных групп населения.

Подъезд пожарных автомобилей обеспечен вокруг жилого дома.

Ширина проездов для пожарной техники принята в зависимости от высоты зданий или сооружений не менее 4,2 метров - при высоте здания от 13,0 до 46,0 метров.

В общую ширину противопожарного проезда, совмещенного с основным подъездом к зданию, сооружению и строению, в отдельных случаях включен тротуар, примыкающий к проезду.

Расстояние от внутреннего края проезда до стены зданий высотой более 28 метров - 8-10 метров.

Мусороудаление с территории, проводится путем вывоза бытового мусора с контейнерных площадок, предусмотренных в специально отведенных местах. Расстояние от контейнерных пло-

Изм.	Колч	Лист	Нодок	Подпись	Дата
------	------	------	-------	---------	------

27.21-СПЗУ

Лист

щадок до окон жилых зданий принято не менее 20 метров, а удаление площадок от входов в жилые здания принято не более чем на 100 метров. Мусор с контейнерных площадок должен вывозиться на полигон ТБО.

Проект озеленения выполняется отдельным проектом, в соответствии с общей концепцией озеленения квартала.

### 3 ОСНОВНЫЕ ТЕХНИКО-ЭКОНОМИЧЕСКИЕ ПОКАЗАТЕЛИ ТЕРРИТОРИИ (баланс территории)

	Наименование показателя	ед. изм.	В границах территории строительства
1	Площадь участка в границах ГПЗУ, в т.ч.	M2	6183
2	Площадь застройки, в т.ч.	M2	755
3	Площадь твердых покрытий	M2	4345.0
4	Площадь ПГС (площадки для игр детей)	M2	565.0
5	Площадь озеленения	M2	518.0

### 4. РАСЧЕТ ПОТРЕБНОСТИ В ПЛОЩАДКАХ

Расчетная общая площадь территории, необходимая для размещения площадок к жилому дому - 2190 кв.м.

Общая площадь территории площадок, размещенных по проекту в зонах планируемого размещения многоэтажных жилых домов – 704 кв.м

В соответствии с проектом планировки, недостающая площадь компенсируется за счет создания мест для занятия спортом и физической культурой, пешими прогулками и отдыха (в том числе игровых и спортивных площадок для детей дошкольного и школьного возраста, площадок для отдыха взрослого населения и выгула собак).

	Площадки	Удельные размеры площадок, м <sup>2</sup> /чел	Принято в проекте м <sup>2</sup> .
1	Для игр детей дошкольного и младшего школьного возраста	0.7x285=2019	565
2	Для отдыха взрослого населения	0.1x285=28.5	79
3	Для занятий физкультурой	0.2x285=57	-
4	Для хозяйственных целей и выгула собак	0.3x285=85.5	60

**Обеспечение расчетной потребности в машиноместах организованного хранения индивидуального легкового автотранспорта жителей планируемых многоэтажных жилых домов.**

Согласно СП 42.13330.2011 приняты следующие термины и определения:

**хранение:** Пребывание автотранспортных средств, принадлежащих постоянному насе-

Изм.	Колч	Лист	Подок	Подпись	Дата	Лист
					27.21-СПЗУ	

нию города, по месту регистрации автотранспортных средств;

**парковка:** Временное пребывание на стоянках автотранспортных средств, принадлежащих посетителям объектов различного функционального назначения;

Согласно местным нормативам уровень автомобилизации на срок с 2015 по 2025 гг.

**до 430 легковых автомобилей на 1000 жителей.**

На проектируемой территории жилого дома запроектировано девять парковок общей вместимостью 72м/места

Согласно проекту планировки на территории планируемых кварталов дополнительно предлагаются разместить:

60 машиномест – на открытой автостоянке на востоке, вдоль ул.Проектируемой.

Обеспеченность жителей, планируемых многоэтажных жилых домов парковочными местами для постоянного хранения в границе проектирования - 100 %.

## 5. ОРГАНИЗАЦИЯ РЕЛЬЕФА. ВЕРТИКАЛЬНАЯ ПЛАНИРОВКА

Жилой дом №13, расположен в микрорайоне Веснушки-4 входящим в состав квартала «Веснушки».

Существующий рельеф- полого-волнистый с уклоном в юго-западном направлении и характеризуется абсолютными отметками от 215.44 до 212.90.

Организация рельефа микрорайона решена с учетом ранее выполненной архитектурной концепции микрорайона Веснушки, и в увязке с запроектированными улицами (проект ООО

«ПроектРемСтрой» г.Калуга), из учета обеспечения водоотвода, с соблюдением нормативных продольных и поперечных уклонов.

Продольные уклоны по внутривартальным проездам составляют от 0.005 до 0.050.

Продольные уклоны по тротуарам составляют от 0.005 до 0.040

Продольные уклоны на парковках приняты 0.010, поперечные уклоны приняты 0.025.

Высота панели борта в местах пересечения пешеходных путей с проезжей частью проездов составляет 0.05м. Проектом обеспечена оптимальная высотная привязка проектируемого объекта.

Относительная отметка +0.000 жилого дома по ГП №13 соответствует абсолютной отметке на местности 215,80.

## 4 БЛАГОУСТРОЙСТВО ТЕРРИТОРИИ

Земляное полотно проездов и парковок запроектировано как в насыпи так и в выемке.

Земляные работы подсчитаны по плану земляных масс.

С учетом корыта дорожных одежд объем насыпи составляет 22м3, объем выемки 1187м3, избыток грунта в объеме 1165м3 используется на объекте при дальнейшем планировании площадки и отвозится на расстояние до 1км. В объемах не учтён грунт выемки из под фундаментов зданий и сооружений и инженерных сетей.

Покрытия проездов выполнено из двухслойного асфальтобетона, покрытие тротуаров – из бетонной плитки, покрытие парковок - из двухслойного асфальтобетона.

Вдоль проезжей части устанавливается бортовой бетонный камень БР 100.30.15 на бетонном основании, по кромке тротуаров – бортовой бетонный камень БР 100.20.8 на бетонном основании.

## 6 МЕРОПРИЯТИЯ ПО ВОССТАНОВЛЕНИЮ (РЕКУЛЬТИВАЦИИ) ЗЕМЕЛЬНОГО УЧАСТКА

Проектом предусмотрено озеленение территории, для которого необходима привозка плодородного грунта в количестве 191 м3.

Изм.	Колч	Лист	Подок	Подпись	Дата	Лист
						27.21-СПЗУ

## ВЕДОМОСТЬ ЧЕРТЕЖЕЙ ОСНОВНОГО КОМПЛЕКТА

Согласовано:

Инф. № ноги. /logn. u gama взам. инф. №



Согласовано			
Инв. № подп.	Поступило и доставлено инв. №:		

Изм.	Колу	Лист	док.
ГИП	Шумаро	Подп.	Дата
Разработала	Брохоренко		
Проверил	Игнатов		
Утвердил	Глебов		

27.21 – СПЗУ

Жилой квартал «Веснушки» в г. Калуга  
(Российская Федерация). Микрорайон № 3


Жилой дом по ГП № 13


Страница Лист № Листов

П 2

Ситуационный план

СП "МИНСКСТРОЙЭКСПОРТ"

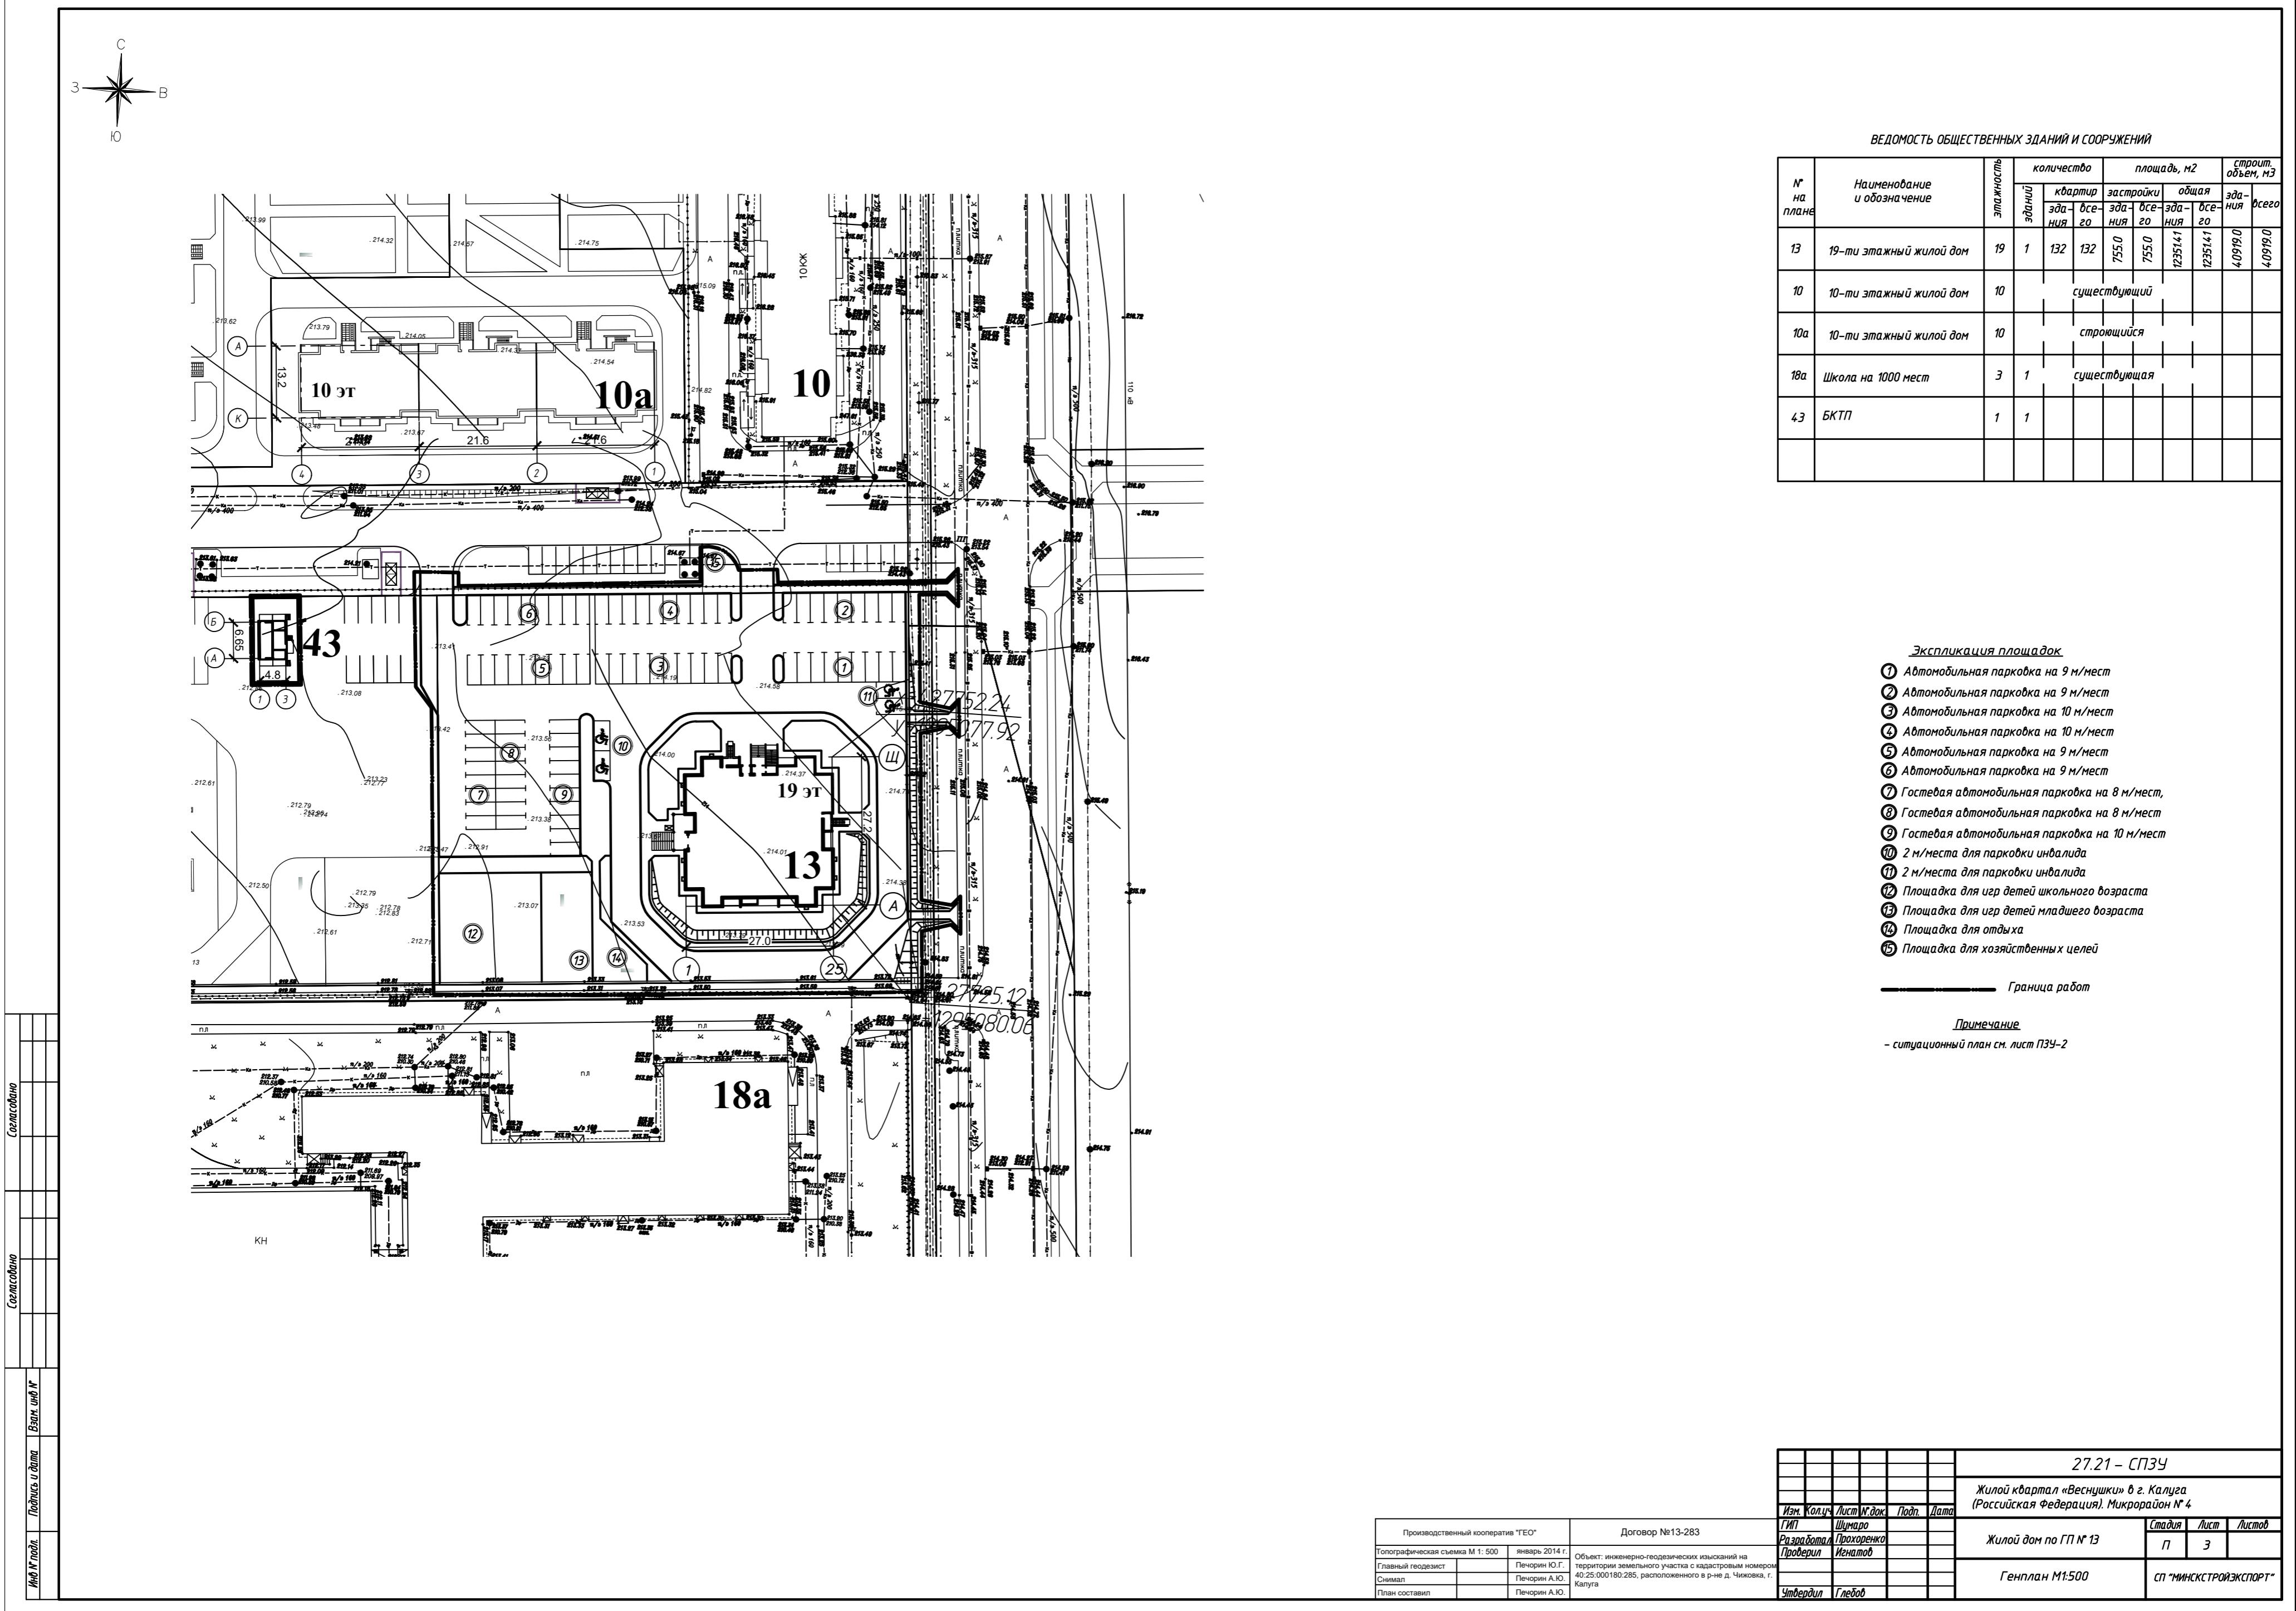

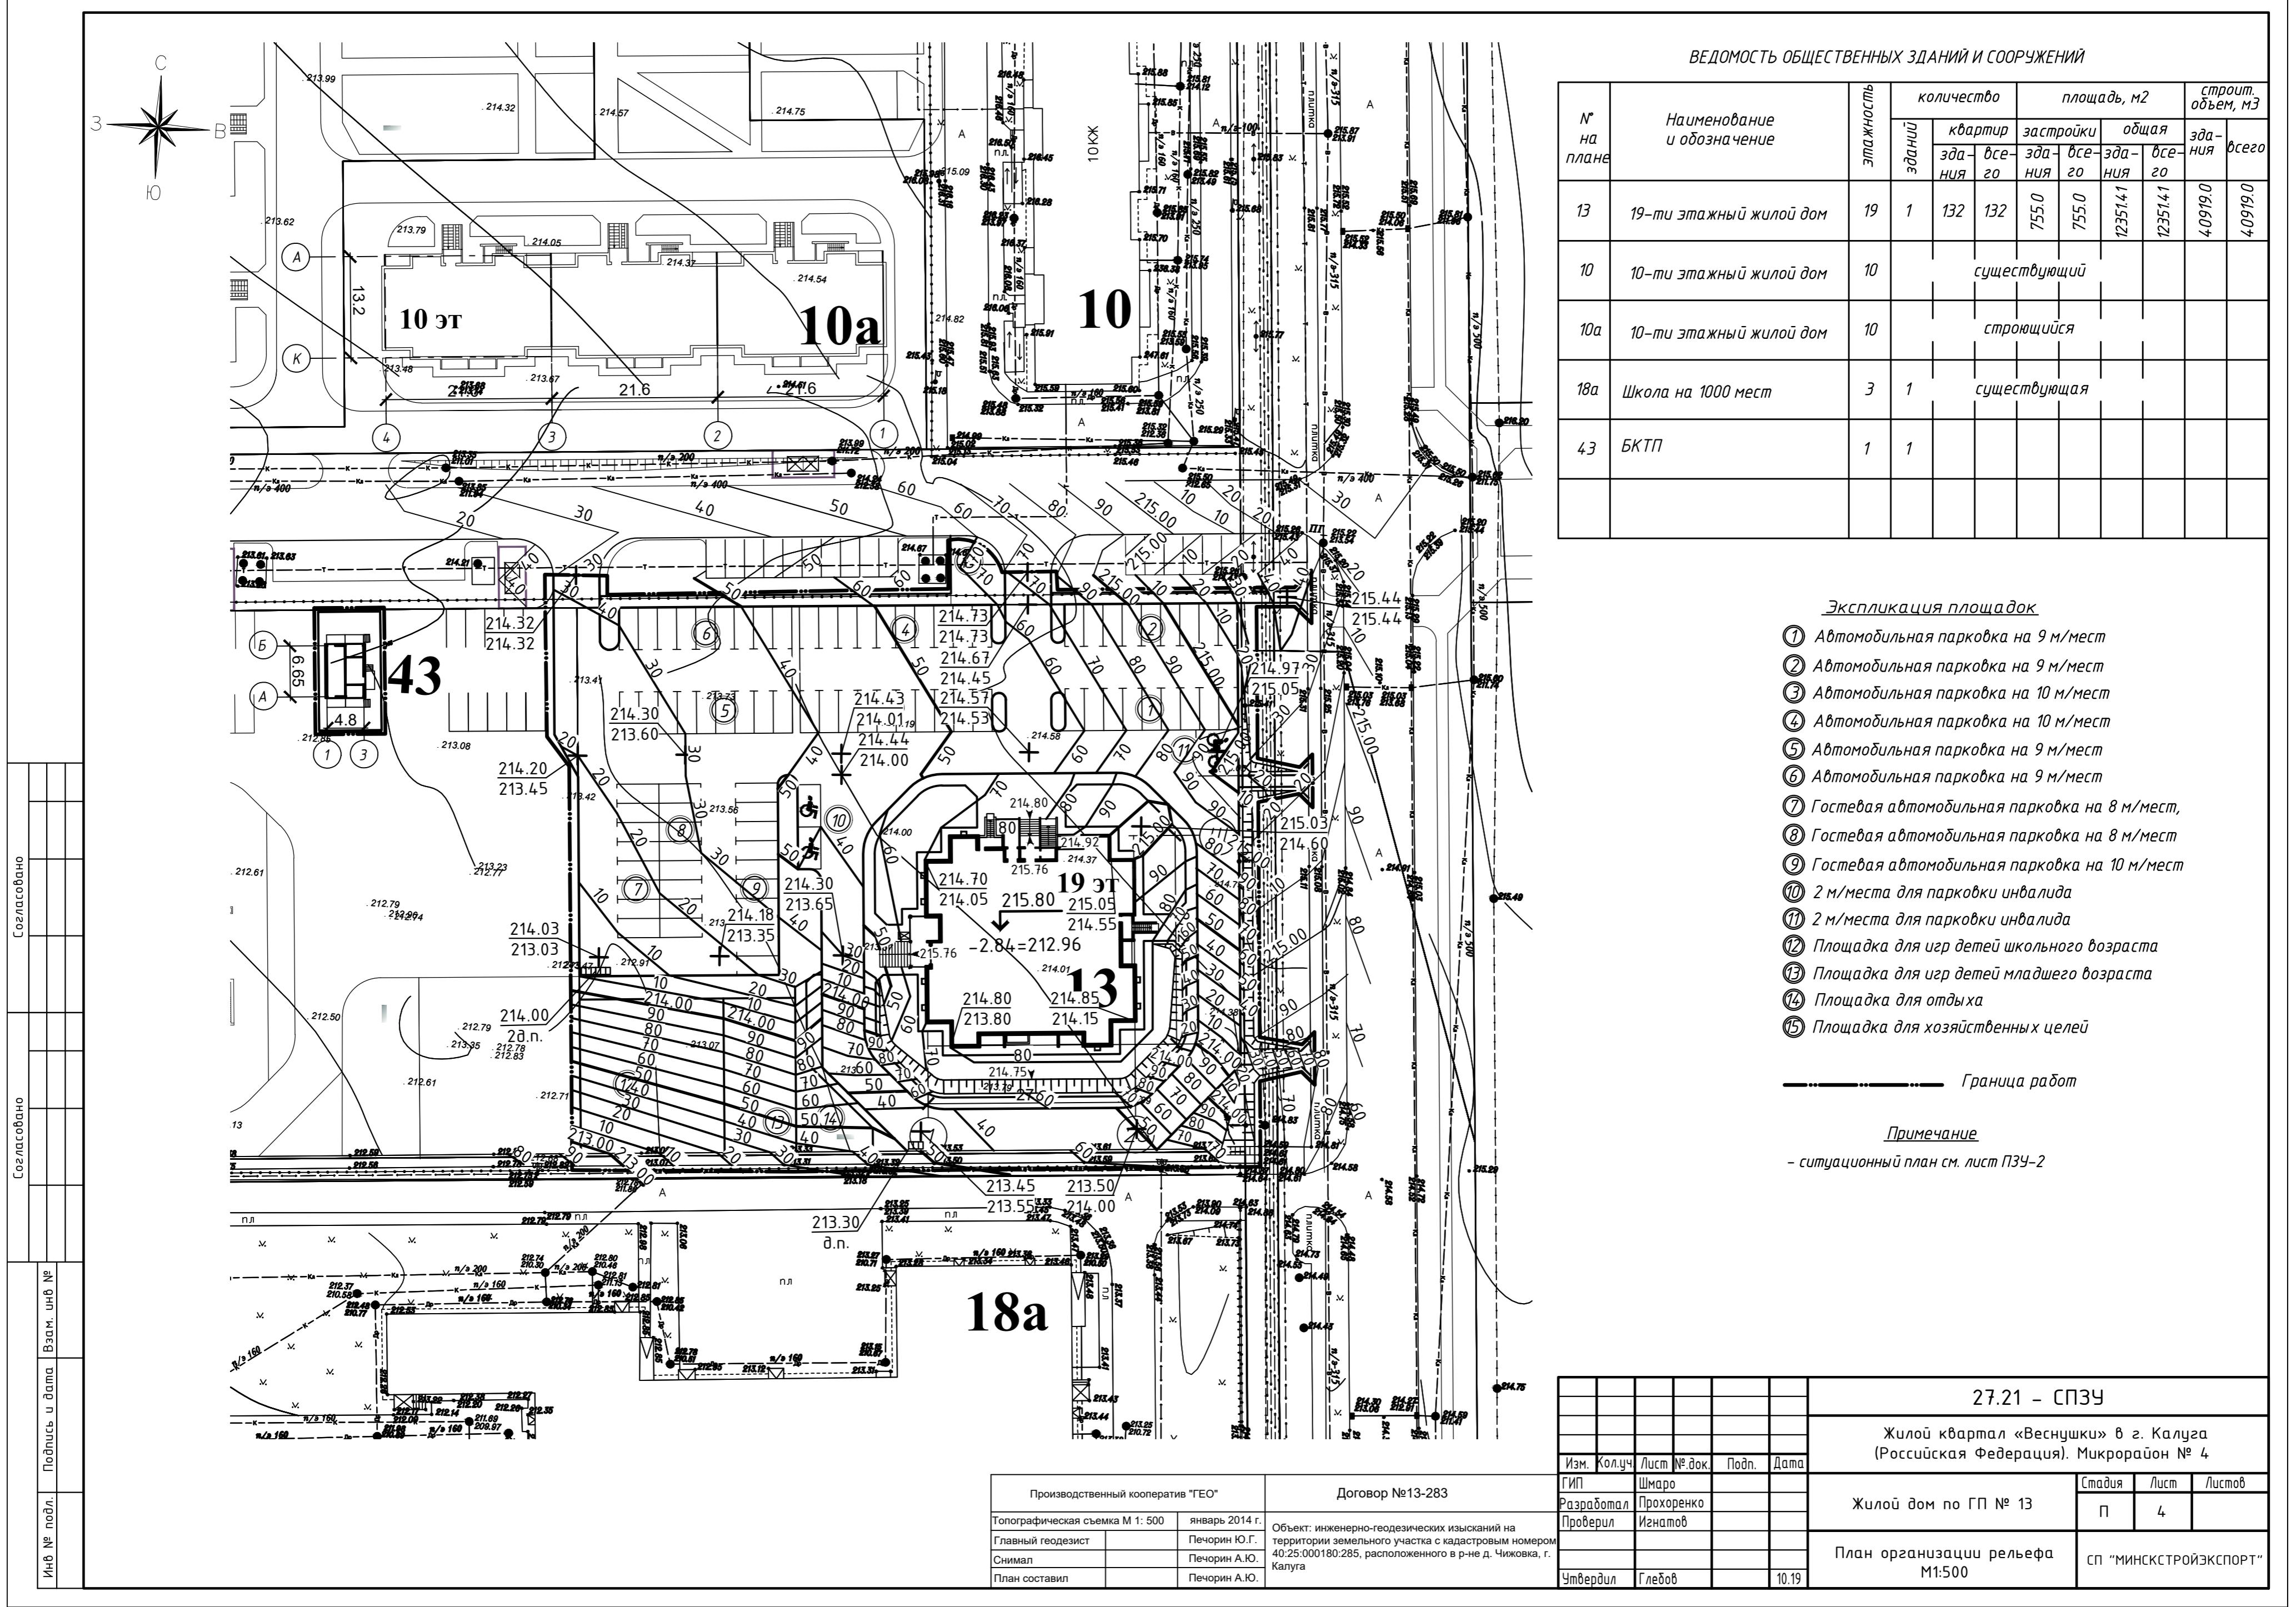

Поз.	Наименование	Тип	Площадь покрытия, м <sup>2</sup>	Марка борт.камня, длина, м	Примечание
1	Проезд	1	3451	БР100.30.15 534 пм	
2	Тротуар из бетонной плитки	2	297	БРТ100.20.8, 40пм	
3	Тротуар из бетонной плитки	3	404	БРТ100.20.8, 204.4пм	
4	Отмостка	4	99	БРТ100.20.8, 804пм	
5	Отмостка	5	7	БРТ100.20.8,	
6	Площадка для контейнеров	6	7	БРТ100.20.8, 12пм	
7	Площадка ПГС	7	565	БРТ100.20.8, 110пм	
8	Площадка из бетонной плитки	2	80	БРТ100.20.8, 55пм	

Условные обозначения:

— бортовой камень марки БР 100.30.15 (приподнят на 0.10м)

— бортовой камень марки БР 100.30.15 (заподлицо)

— бортовой камень марки БРТ 100.20.8 (заподлицо)

— Проезд (из асфальтобетона)

— Тротуар тип1 (из мелкоштучной бетонной плитки)


— Тротуар тип2 (из мелкоштучной бетонной плитки)

— Отмостка тип1 (из мелкоштучной бетонной плитки)


— Песчано-гравийная смесь

### ТИП 7

(площадка из ПГС)

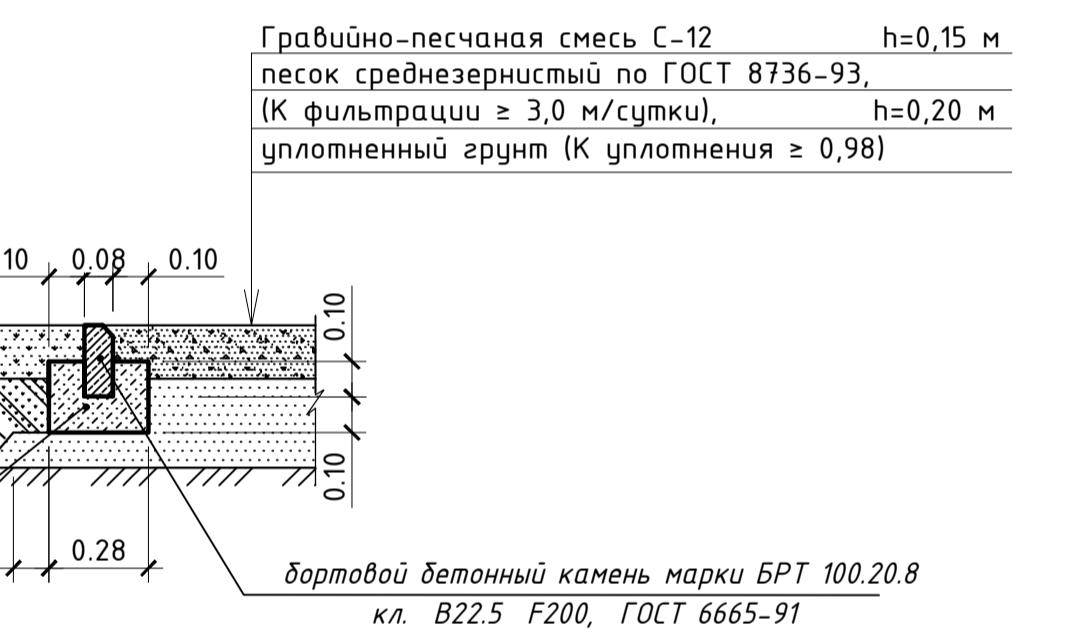

Деталь сопряжения тротуара с проезжей частью в местах пешеходных переходов

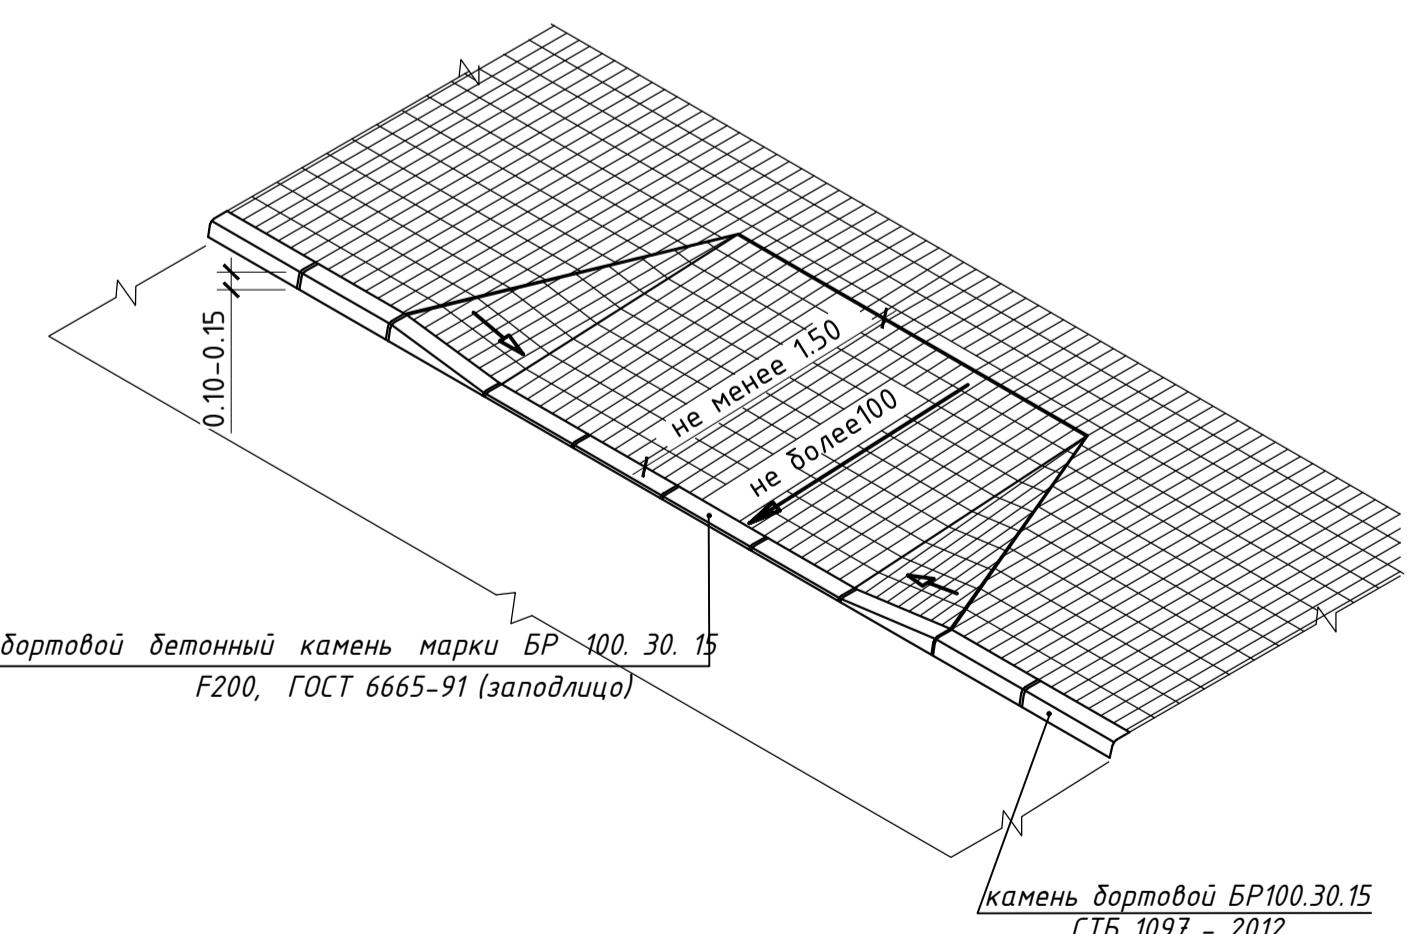

### 27.21- СПЗЧ

Жилой квартал «Веснушки» в г. Калуга

(Российская Федерация). Микрорайон № 4


Изм.	Кол.ч	Лист №	док.	Подп.	Дата	Стадия	Лист	Листов
ГИП								
Разработала								
Проверила								

Жилой дом по ГП № 13


План и конструкции проездов, тротуаров, дорожек и площадок

СП "МИНСКСТРОЙЭКСПОРТ"


Примечание:  
ПГС необходимо тщательно  
утрамбовать с поливкой водой

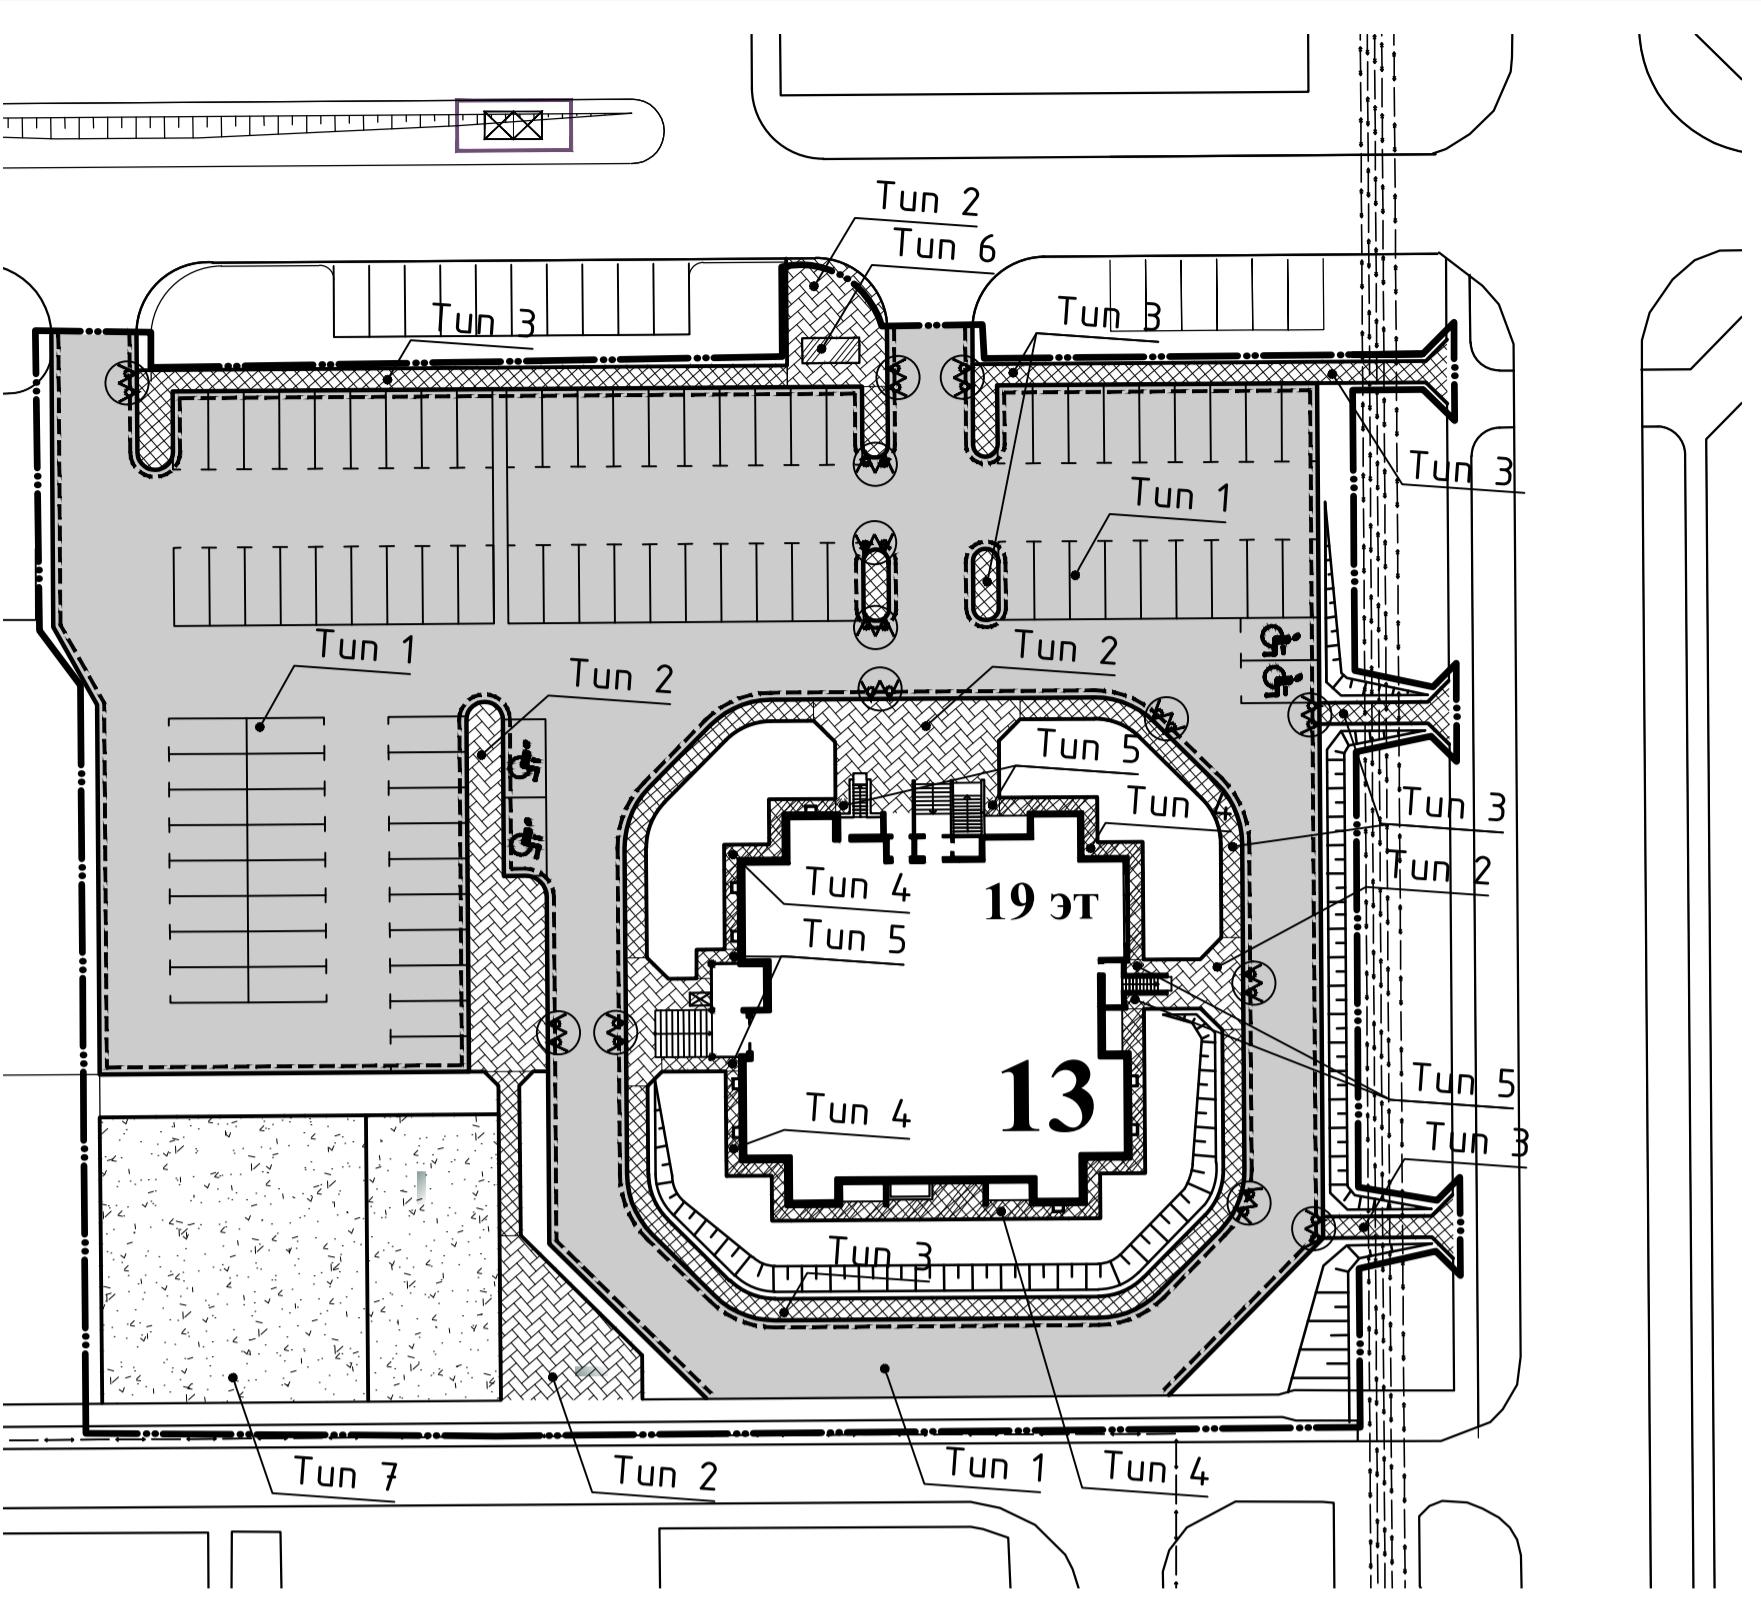

ТИП 1  
(внутриквартирный проезд)

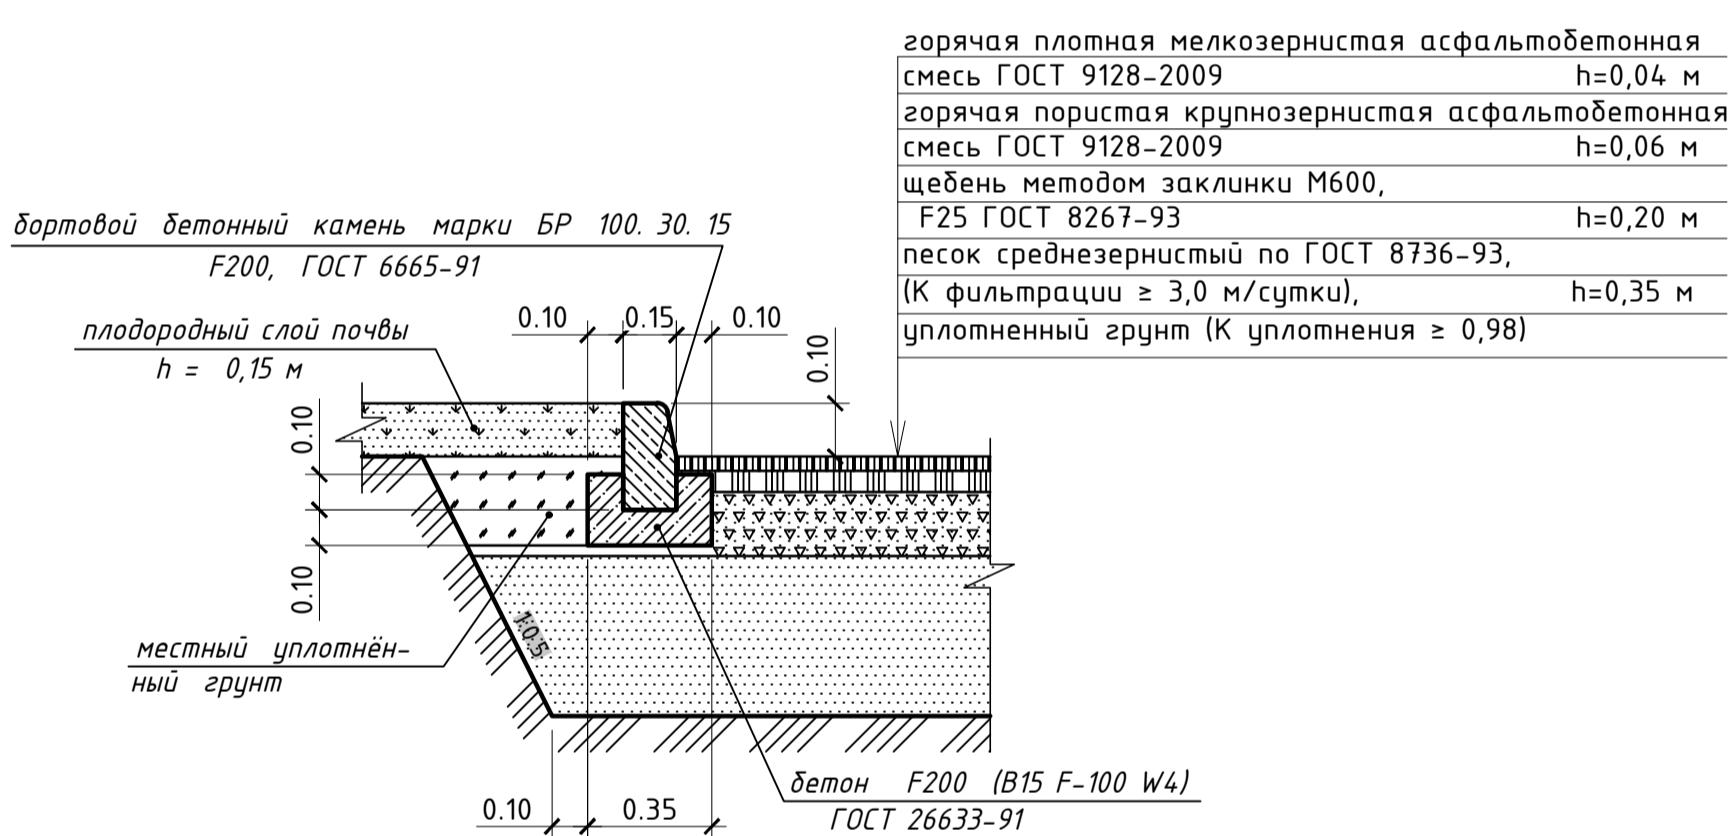


ТИП 4  
(отмостка)

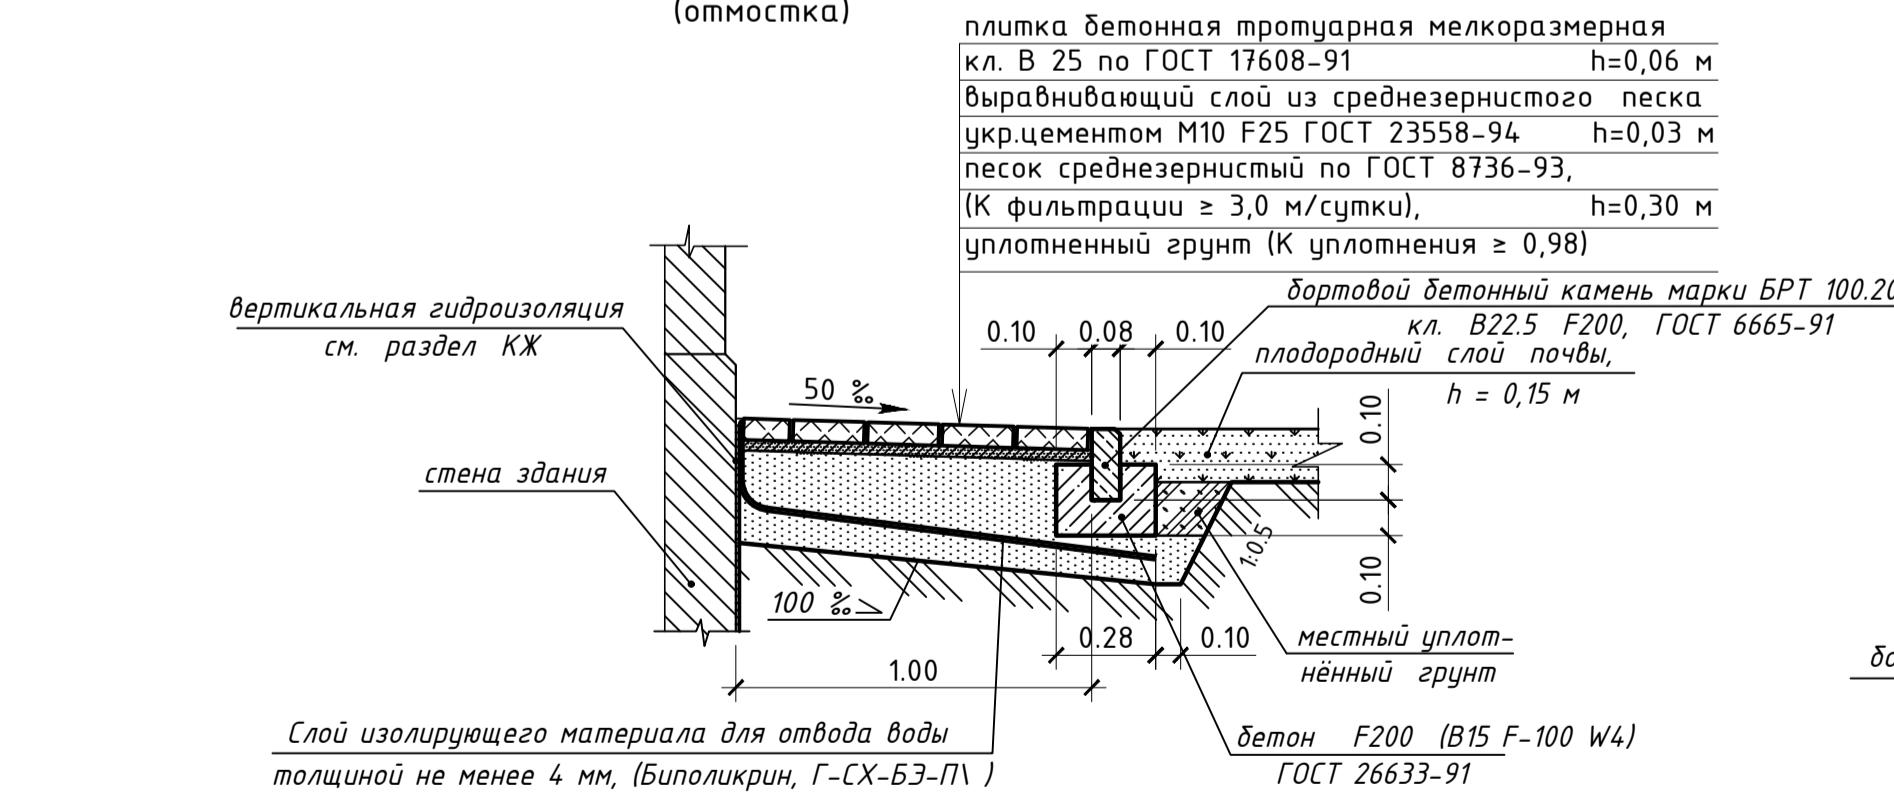


Слой изолирующего материала для отвода воды  
толщиной не менее 4 мм, (Биполикрин, Г-СХ-Б3-П1 )


ТИП 2  
(тротуар шириной более 2.25 м)

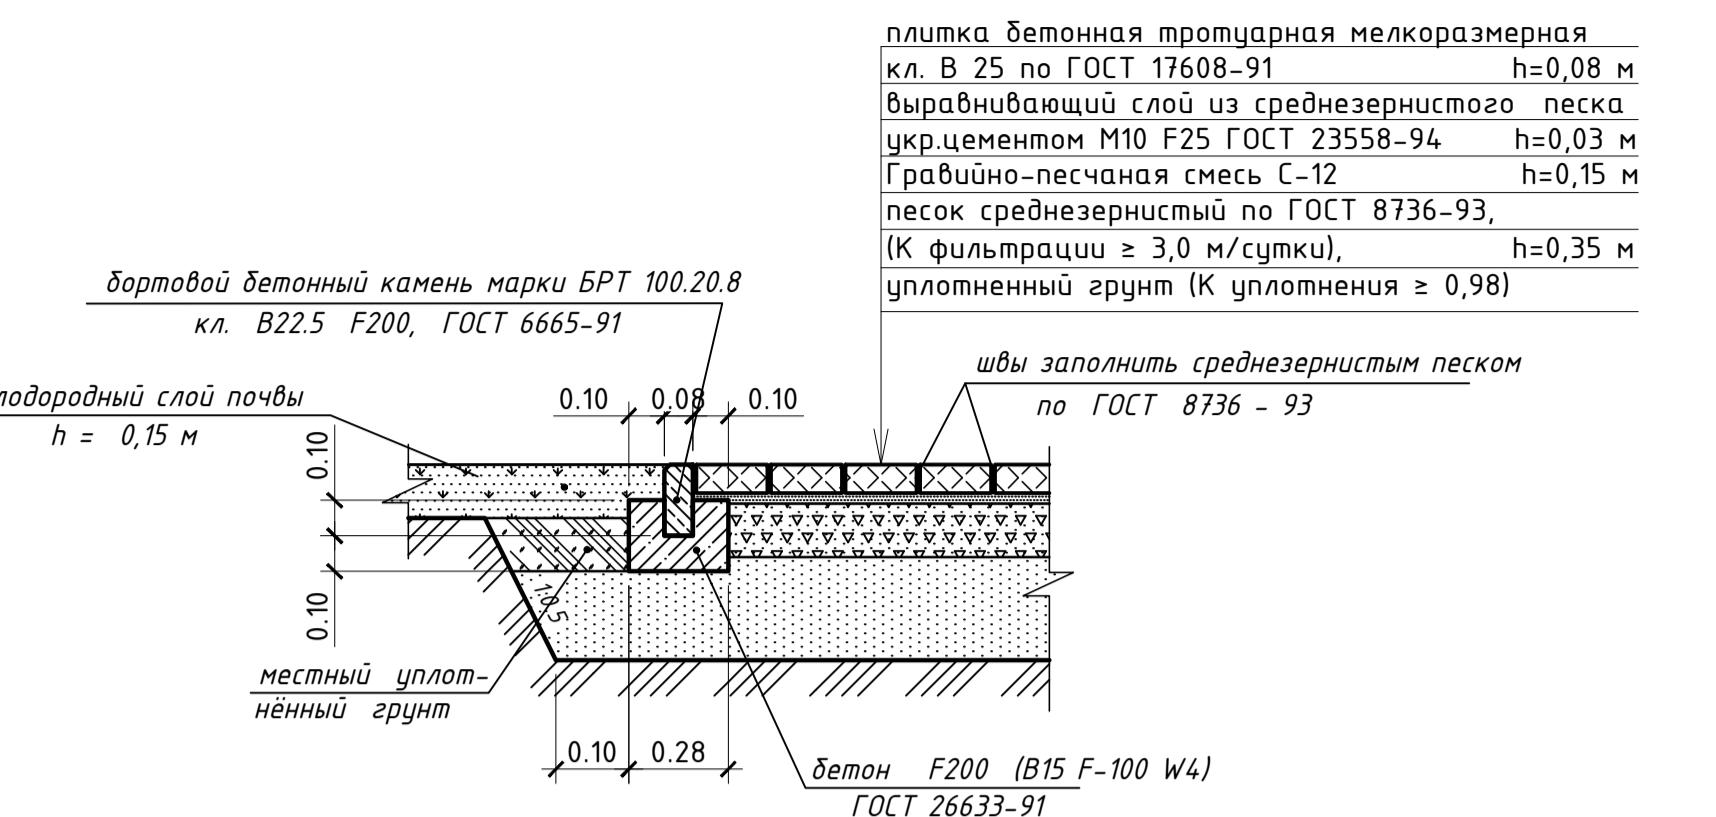


ТИП 3  
(тротуар шириной менее 2.25 м)

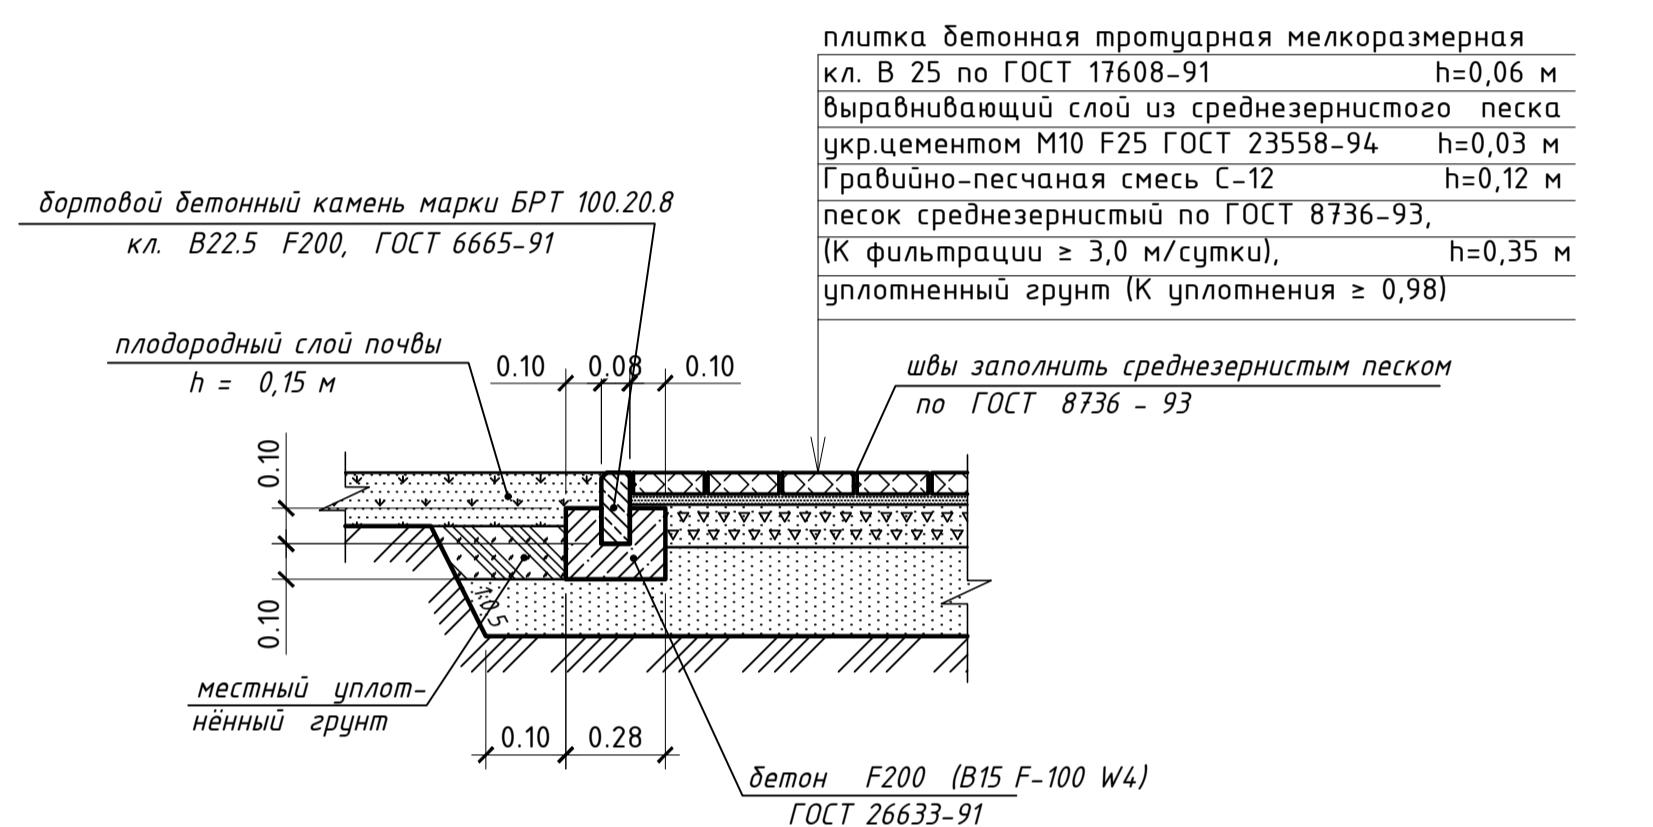

ТИП 5  
(отмостка)

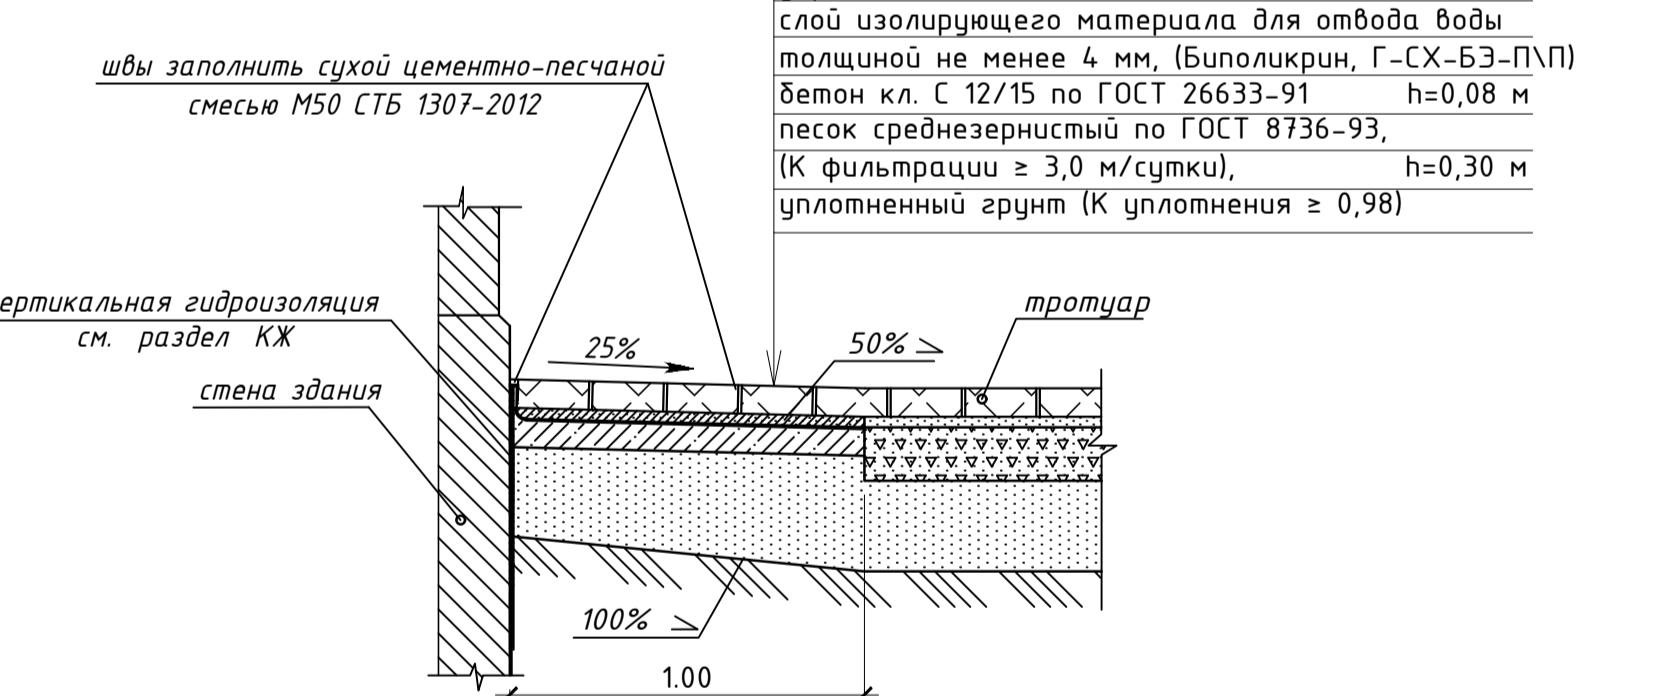

ТИП 6  
(площадка для мусороконтейнеров)

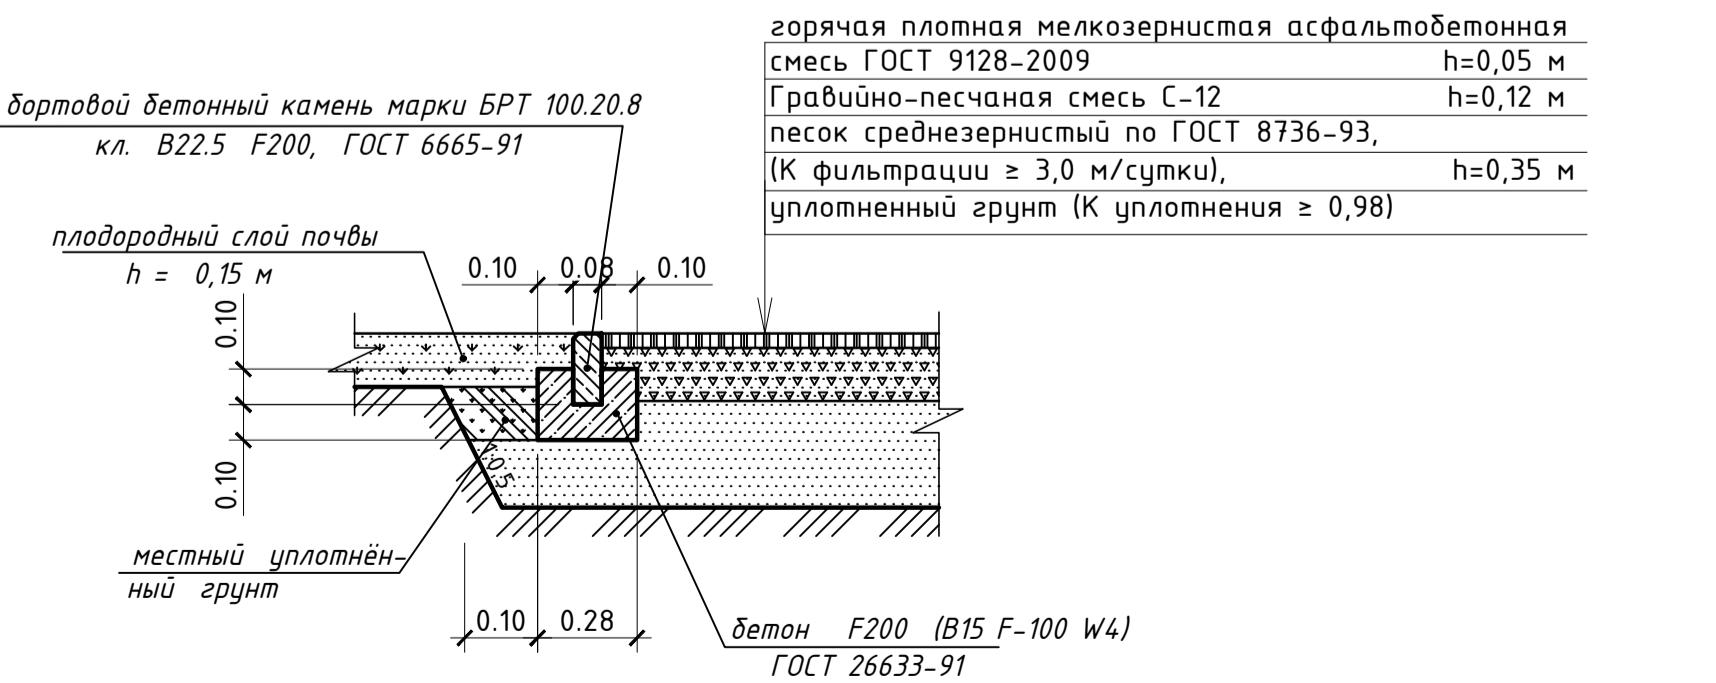

Ведомость площадок и малых форм архитектуры.



Поз.	Обозначение	Наименование	Кол-во штук	Примечание
<b>Площадки</b>				
①-⑥		Автомобильная парковка	6	Индивид.
⑦		Гостевая автомобильная парковка на 8 м/мест	1	Индивид.
⑧		Гостевая автомобильная парковка на 8 м/мест	1	Индивид.
⑨		Гостевая автомобильная парковка на 10 м/мест	1	Индивид.
⑩		Парковка для МГН	1	Индивид.
⑪		Парковка для МГН	1	Индивид.
⑫		Площадка для игр детей школьного возраста	1	Индивид.
⑬		Площадка для игр детей младшего возраста	1	Индивид.
⑭		Площадка для отдыха	1	Индивид.
⑮		Площадка хозяйственных целей	1	Индивид.
<b>Малые архитектурные формы</b>				
①	□	Диван 2105 на железобетонных ножках	7	аналог 000 "Совер"
②	■	Горка 4201	1	аналог 000 "Совер"
③	□	Песочница 4241	1	аналог 000 "Совер"
④	■	Качели на металлических стойках 4153	2	аналог ОДО "Игроленд"
⑤	—	Лаз "Мишка" ДИО-131	1	аналог 000 "Совер"
⑥	Y	Лаз "Водоросль" ДИО-14	1	аналог ОДО "Игроленд"
⑦	△	Качалка на пружине "Петушок" 4116	1	аналог ОДО "Игроленд"
⑧	△	Качалка на пружине "Лягушонок" 4140	1	аналог 000 "Совер"
⑨	△	Качалка на пружине "Рыбка" 4130	1	аналог 000 "Эксито Плюс"
⑩	■■■	Качалка-балансир малая 4102	4	аналог 000 "Эксито Плюс"
⑪	◇	СО 1.07 Спортивный комплекс	1	аналог 000 "Эксито Плюс"
⑫	—	ДИК 1.091 Детский игровой комплекс Чээр	1	аналог 000 "Эксито Плюс"
⑬	Y	СК -042 Спортивный комплекс	1	аналог 000 "Эксито Плюс"
⑭	△	Стол со скамьями для настольных игр ДП005	1	аналог ОДО "Игроленд"
⑮	△	Бум на цепях ФК-017	2	аналог ОДО "Игроленд"
⑯	■	Детский игровой комплекс ДК-7	1	
⑰	□	Урна уличная для сбора мусора объемом 25 литров	8	аналог ОДО "Игроленд"
⑲	☒	Контейнер емкостью 240 л	3	аналог 000 "Эксито Плюс"

27.21 – СПЗЧ


Жилой квартал «Веснушки» в г. Калуга  
(Российская Федерация). Микрорайон № 4

Изм.	Кол.ч.	Лист	Н.док.	Подп.	Дата	Стадия	Лист	Листов
ГИП	Шимаро							
Разработала	Прохоренко					Жилой дом по ГП № 13		
Проверил	Изнатов							
Утвердил	Глебов					План расположения малых форм архитектуры		


Изд № подп.	Подпись и дата	Взам. инв №

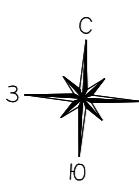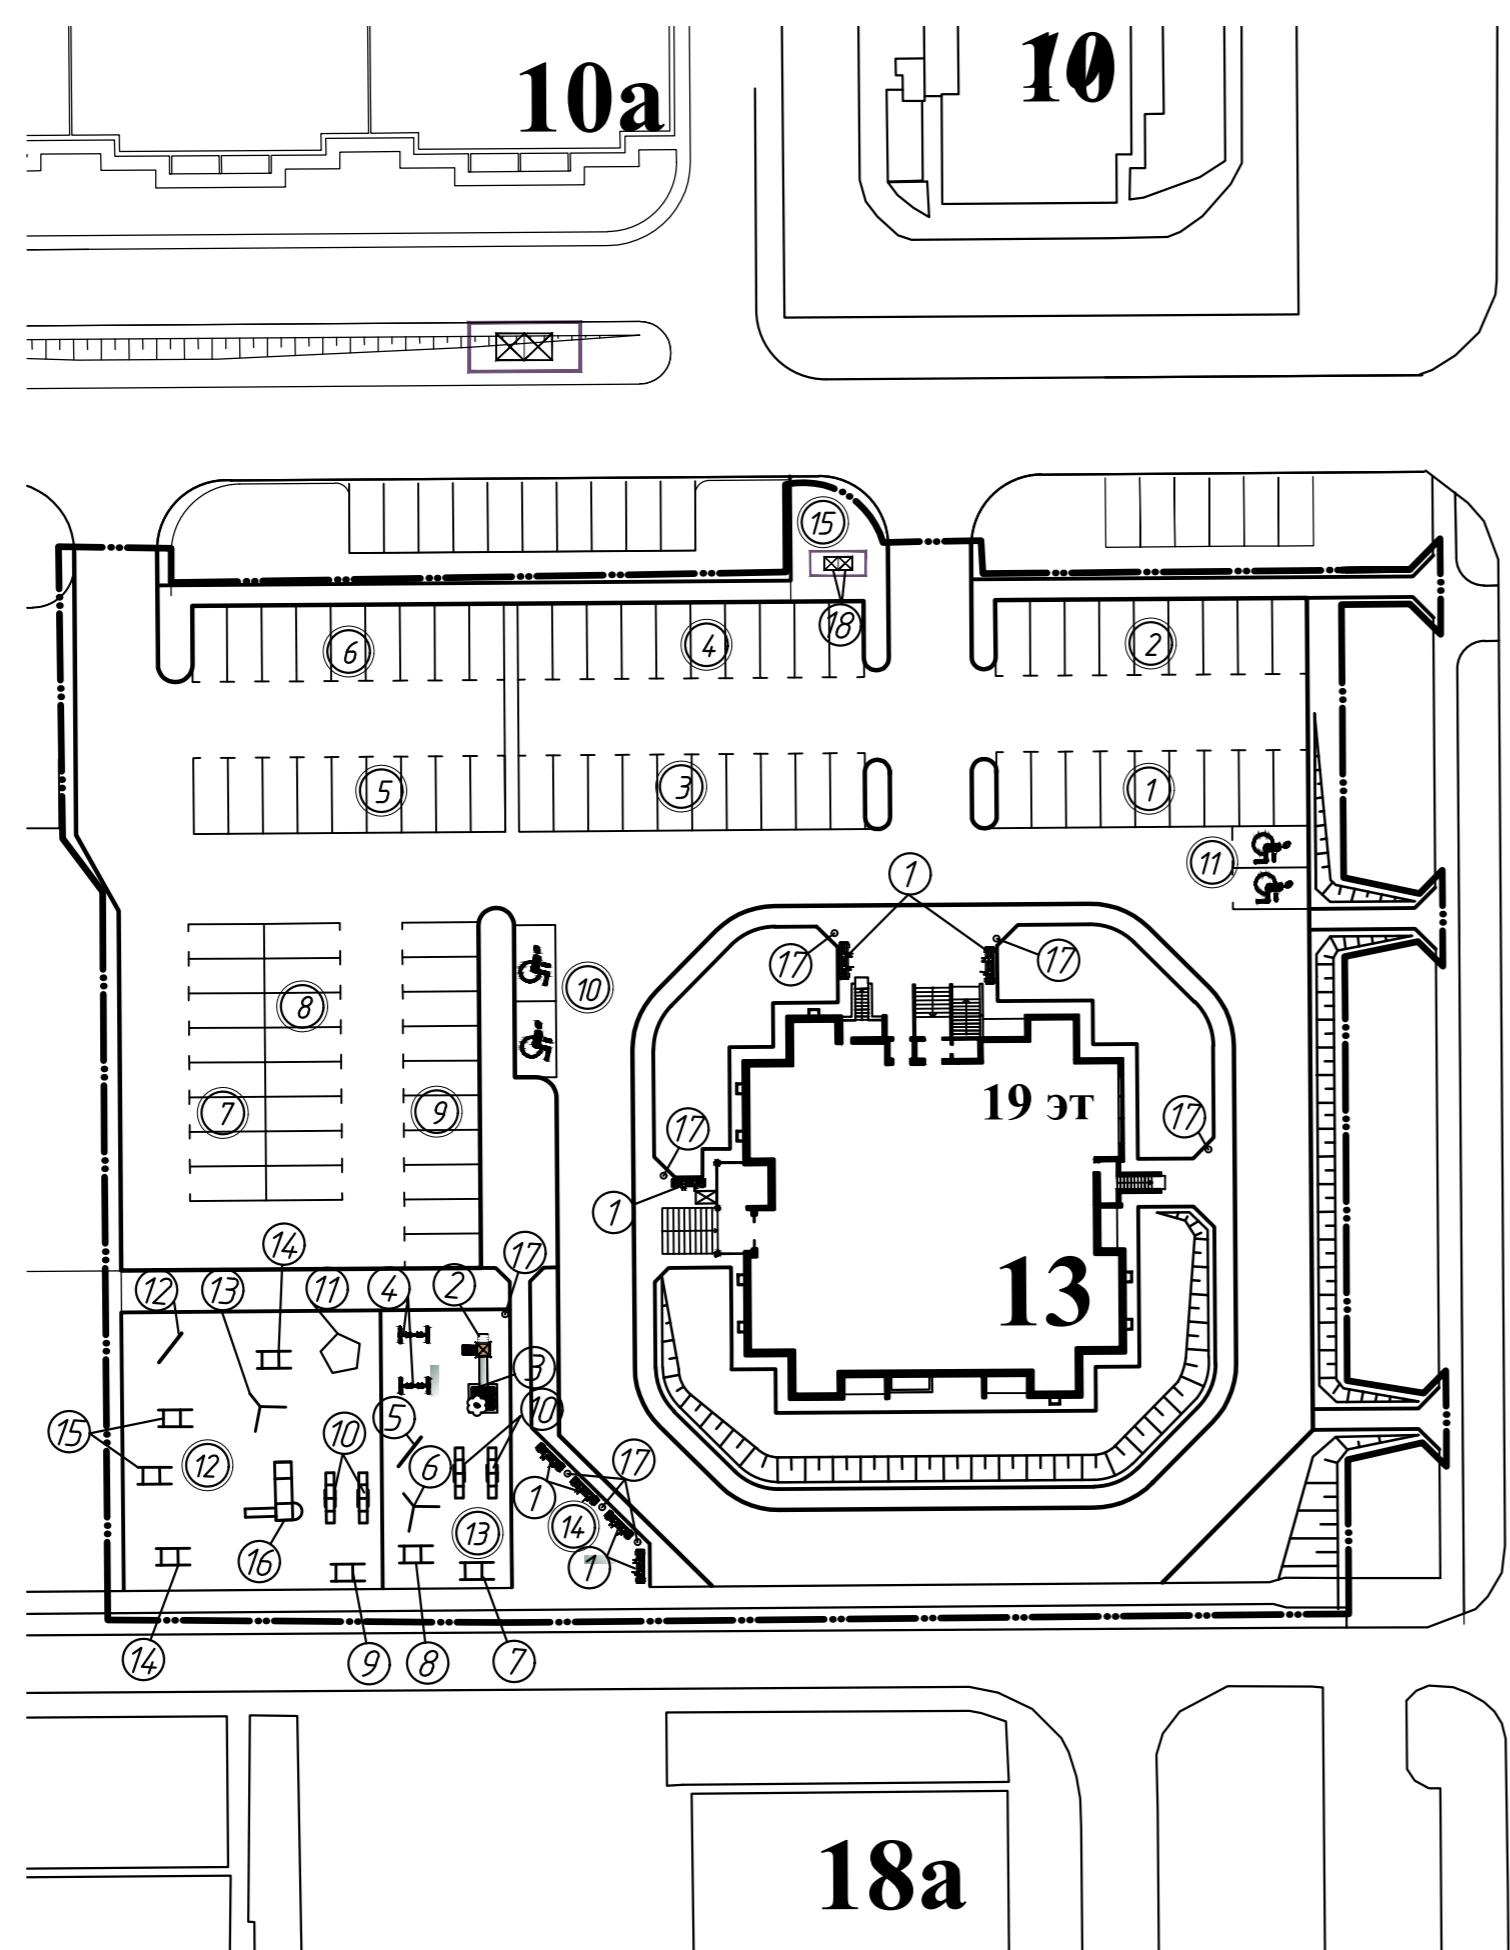

С  
В  
С

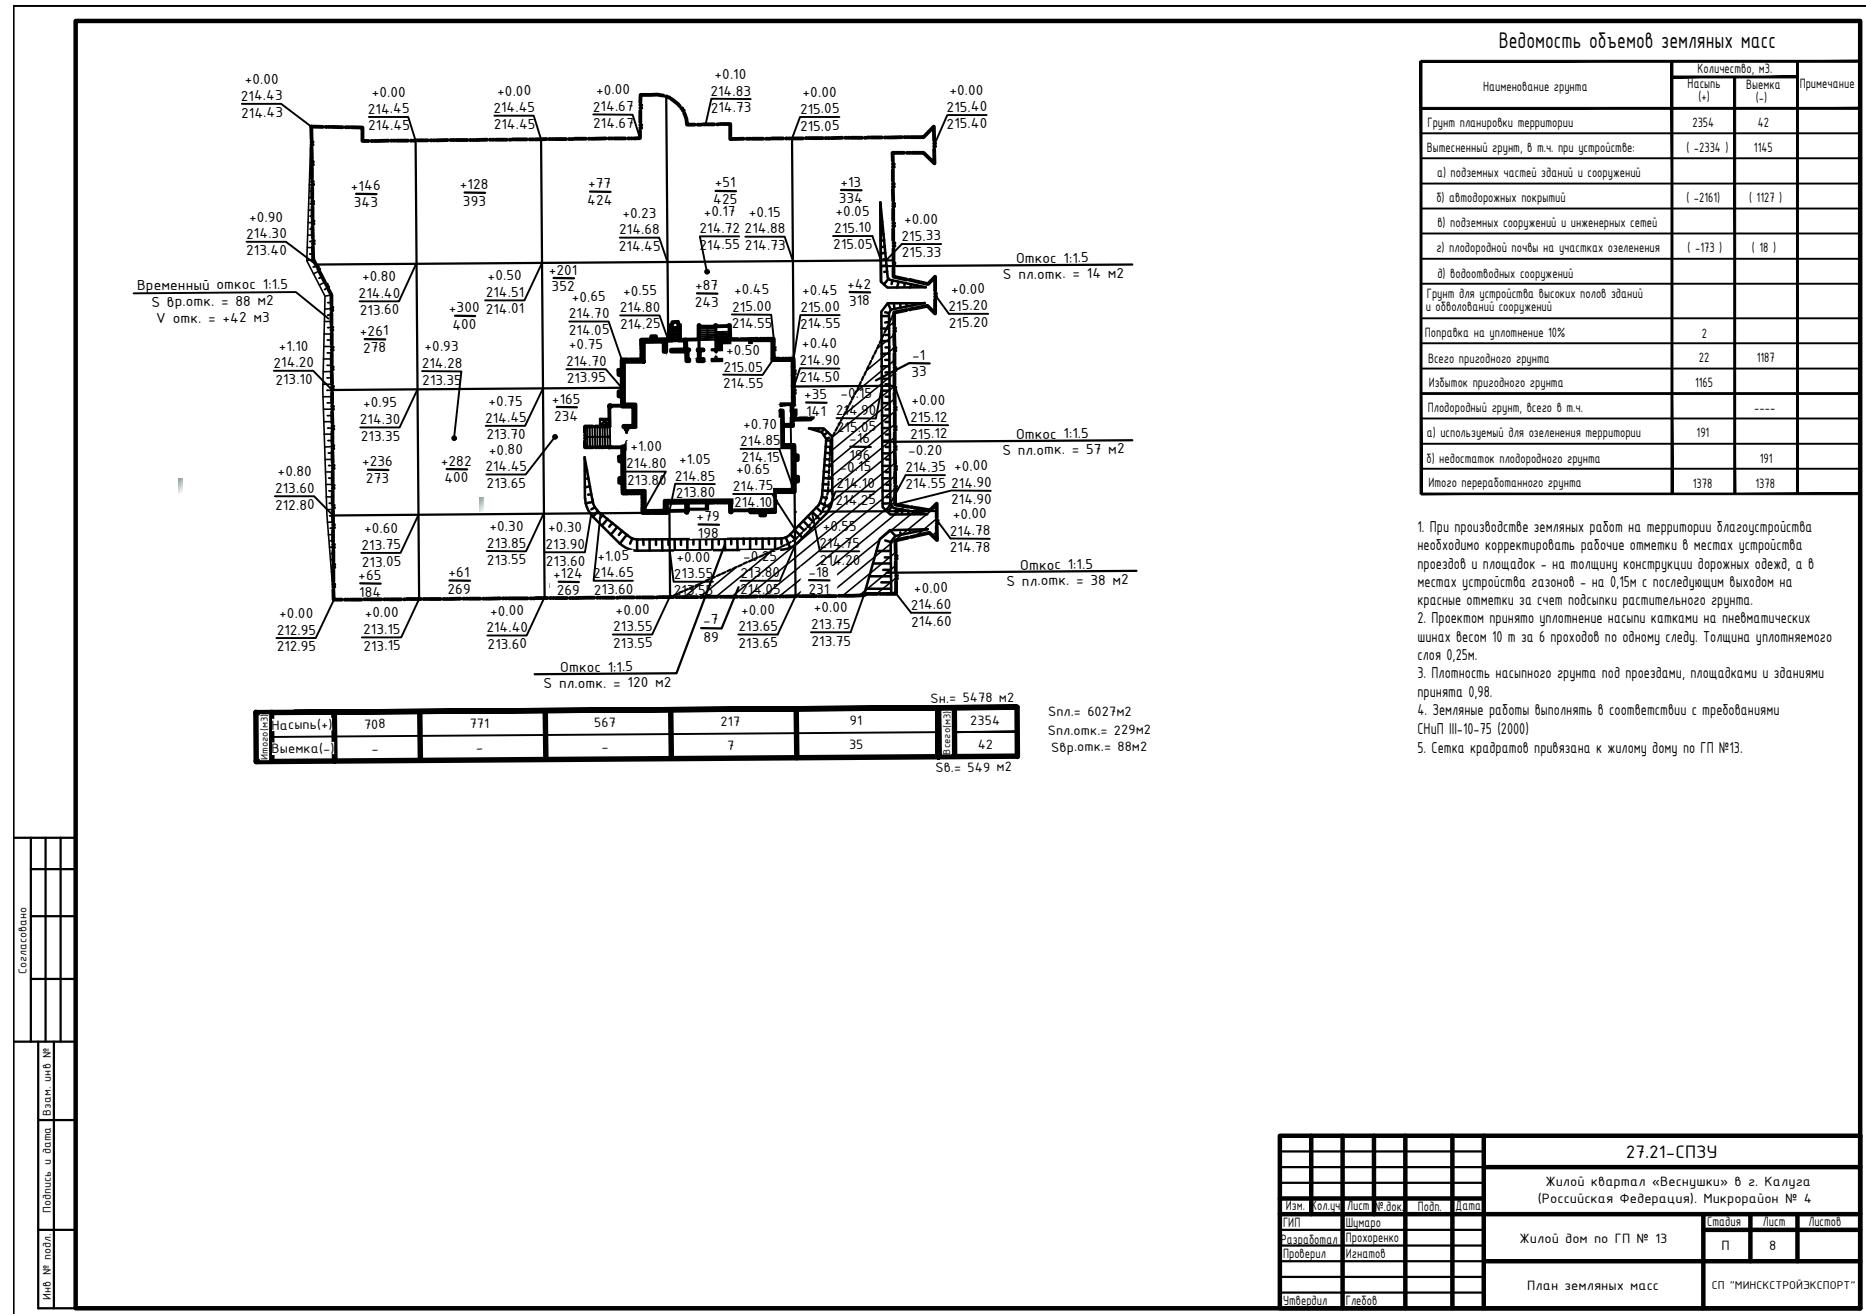


Ситуационный план

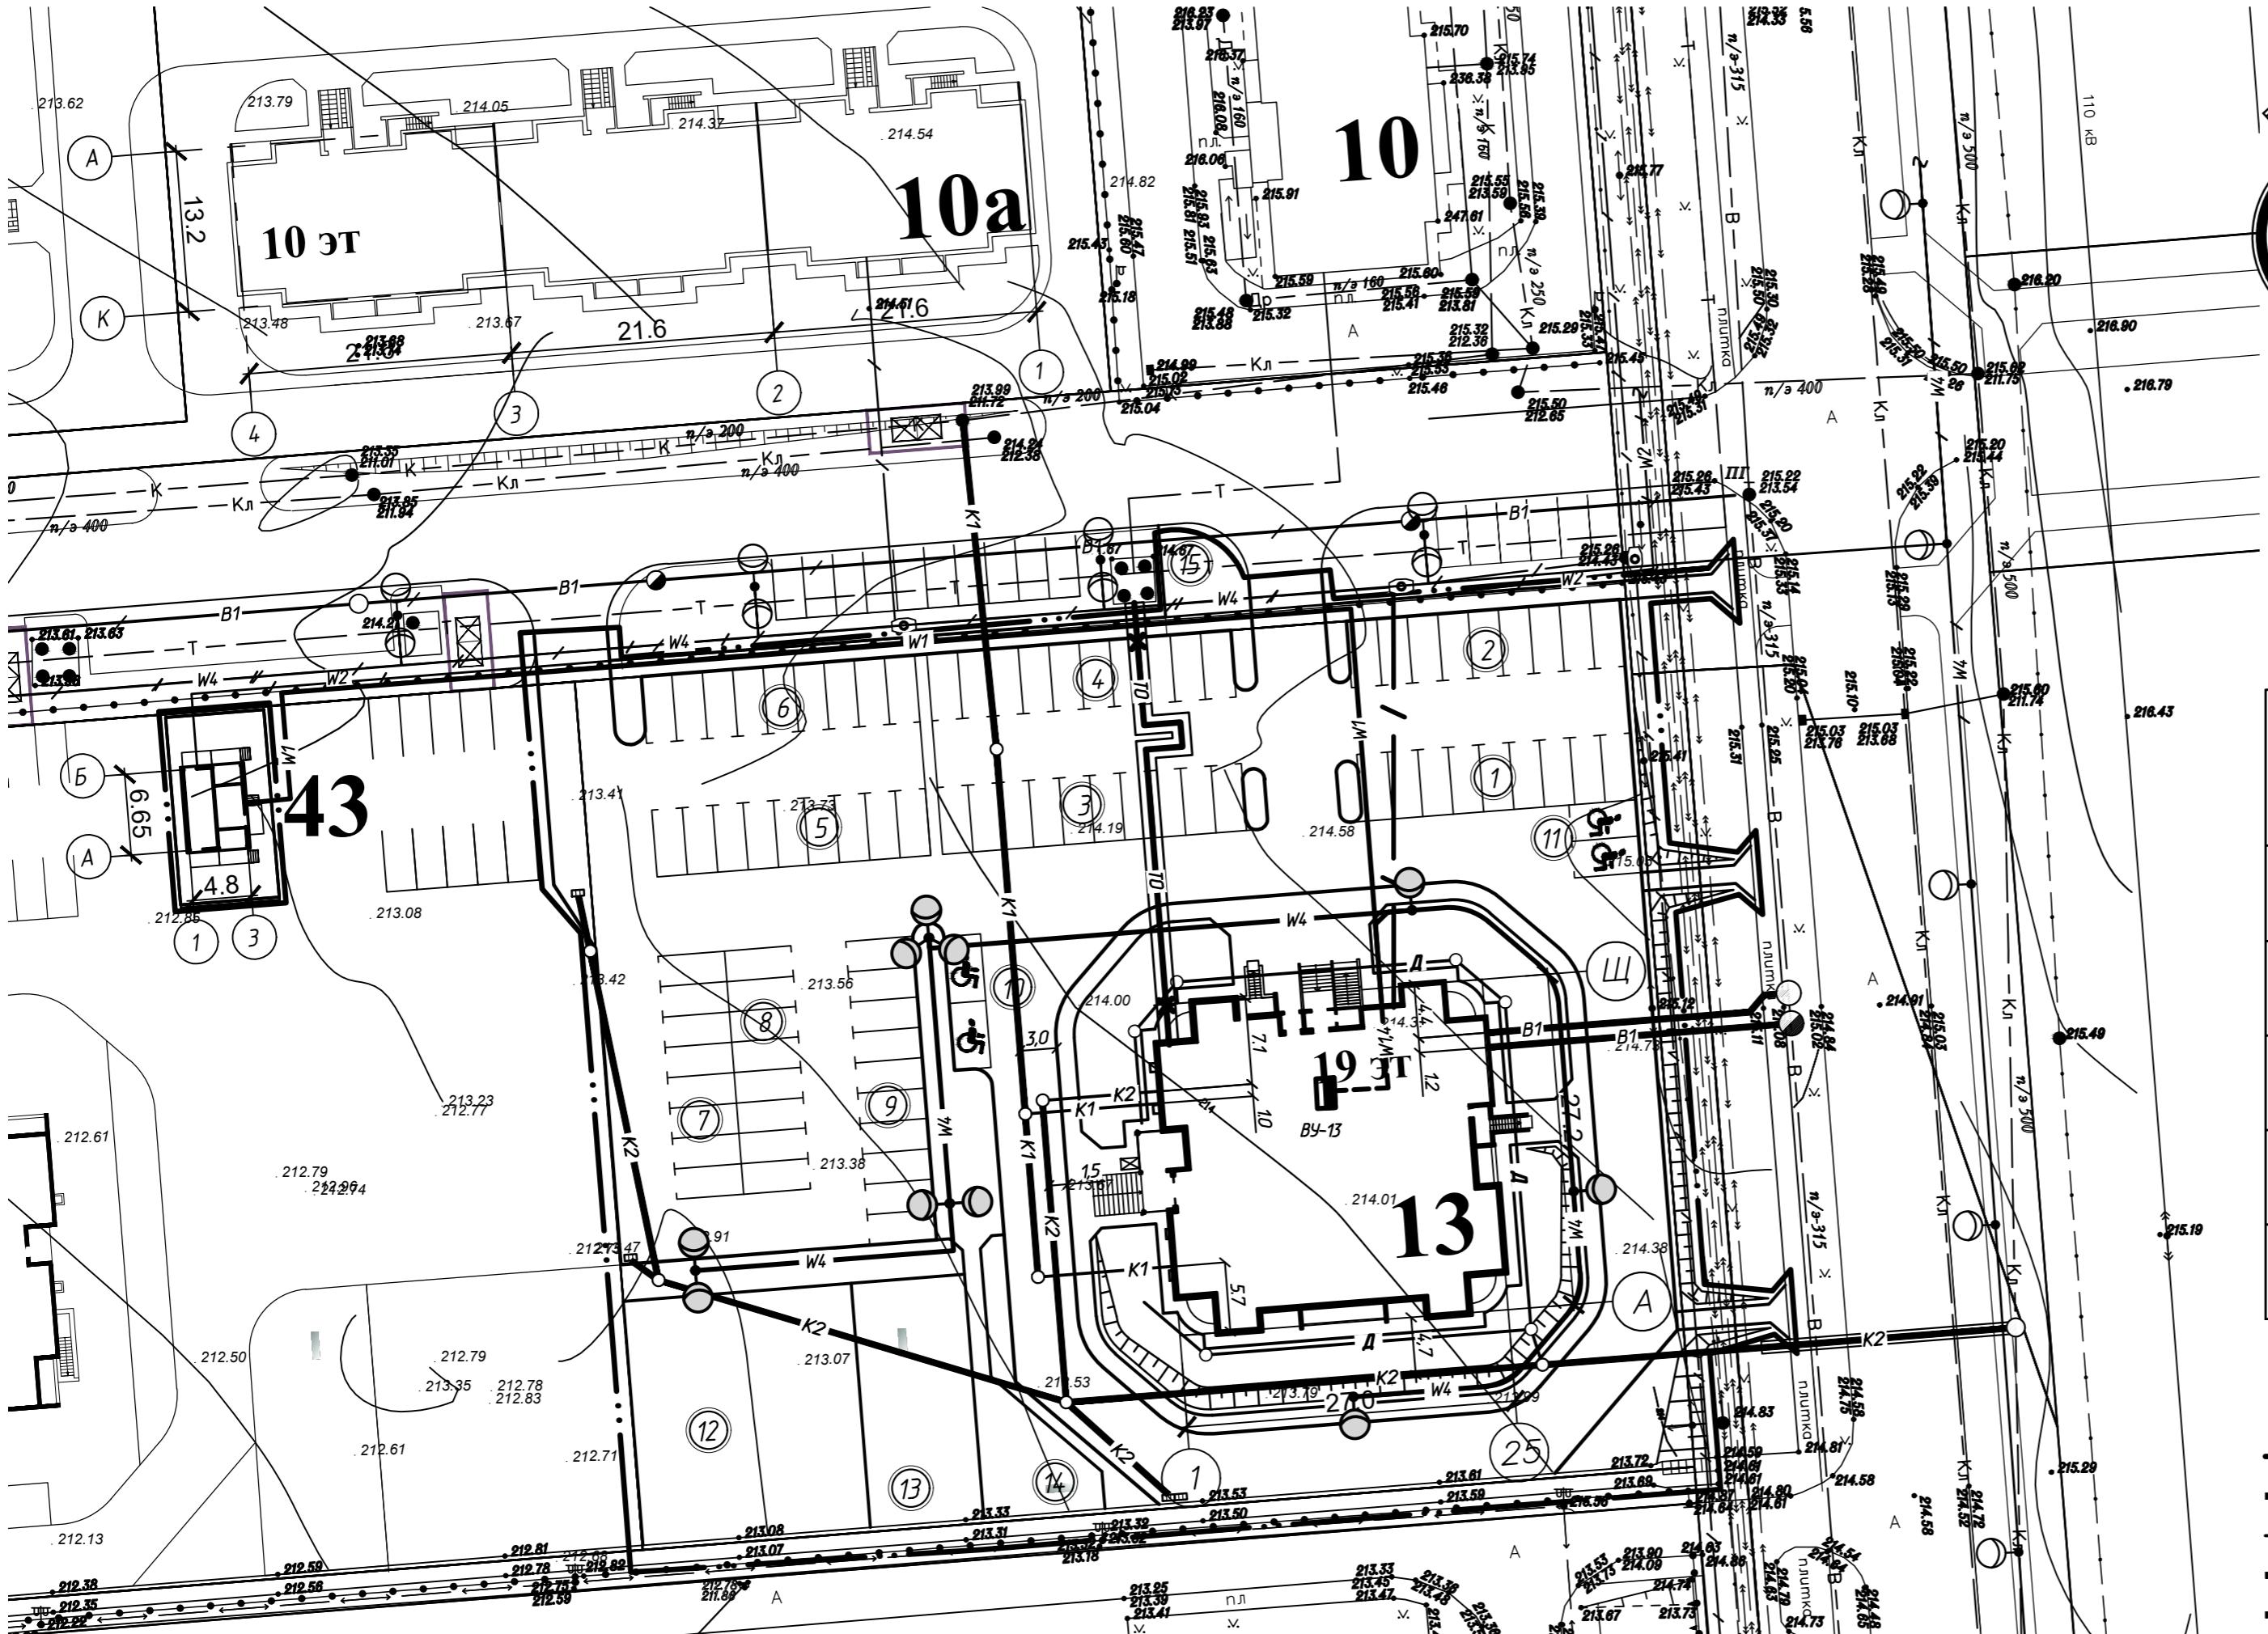

Экспликация площадок

- ① Автомобильная парковка на 9 м/мест
- ② Автомобильная парковка на 9 м/мест
- ③ Автомобильная парковка на 10 м/мест
- ④ Автомобильная парковка на 10 м/мест
- ⑤ Автомобильная парковка на 9 м/мест
- ⑥ Автомобильная парковка на 9 м/мест
- ⑦ Гостевая автомобильная парковка на 8 м/мест,
- ⑧ Гостевая автомобильная парковка на 8 м/мест
- ⑨ Гостевая автомобильная парковка на 10 м/мест
- ⑩ 2 м/места для парковки инвалида
- ⑪ 2 м/места для парковки инвалида
- ⑫ Площадка для игр детей школьного возраста
- ⑬ Площадка для игр детей младшего возраста
- ⑭ Площадка для отдыха
- ⑮ Площадка для хозяйственных целей

Производственный кооператив "ГЕО"		Договор №13-283	
Топографическая съемка М 1: 500		январь 2014 г.	
Главный геодезист	Печорин Ю.Г.	Подп.	Дата
Снимал	Печорин А.Ю.		
План составил	Печорин А.Ю.		

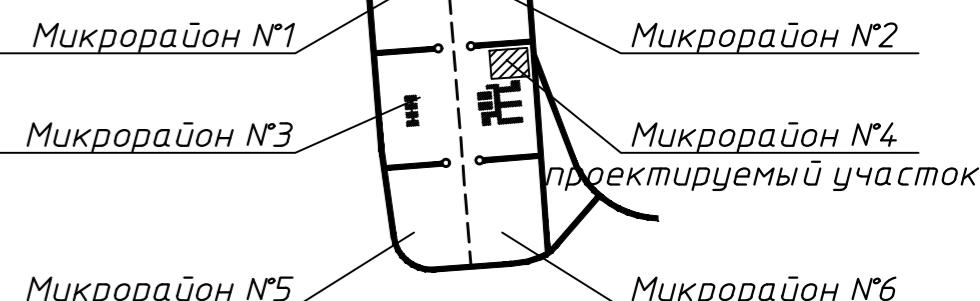

ВЕДОМОСТЬ ОБЩЕСТВЕННЫХ ЗДАНИЙ И СООРУЖЕНИЙ

№ на плане	Наименование и обозначение	площадь, м <sup>2</sup>		строит. объем, м <sup>3</sup>
		площадь	квартир застройки	
зда-ния	все-го	зда-ния	все-го	все-го
13	19-ти этажный жилой дом	19	1	
10	10-ти этажный жилой дом	10		существующий
10а	10-ти этажный жилой дом	10		перспективное строительство
18а	Школа на 1000 мест	3	1	существующая
43	БКТП	1	1	

Условные обозначения:

- граница работ;
- B1 проектируемая сеть водопровода;
- B1 → ранее запроектированная сеть водопровода;
- K1 проектируемая сеть бытовой канализации;
- K2 проектируемая сеть дождевой канализации;
- Д проектируемая сеть дренажа;
- Т проектируемая сеть теплоснабжения;
- / проектируемая телефонная канализация;
- / → ранее запроектированная телефонная канализация;
- W2 проектируемый кабель 0.4 кВ;
- W4 проектируемый кабель наружного освещения;
- проектируемый светильник наружного освещения;
- W1 → ранее запроектированный кабель 10 кВ

1. Ранее запроектированные улицы и сети разработаны ООО "ПроектРемСтрой" (договор от 25 марта 2016 г. №04-16).

27.21 – СПЗЧ

Изм. Колч	Лист №.док.	Подп.	Дата	Стадия	Лист	Листов
ГИП	Шумаро			Жилой квартал «Веснушки» в г. Калуга (Российская Федерация). Микрорайон № 4		
Разработал	Солнце			Жилой дом по ГП № 13		
Проверил	Игнатов			Сводный план инженерных сетей		
Утвердил	Глебов			СП "МИНСКСТРОЙЭКСПОРТ"		