

Муниципальное предприятие "Архитектурно-планировочное бюро"

г. Батайска

346880, Ростовская область, г. Батайск, ул.Ворошилова, д. 189 ИНН 6141010549 ОГРНИП 1026101843536 Свидетельство № 0176.09-2009-6141010549-П-033 от 13.02.2017 г.

Многоквартирный жилой дом с помещениями общественного назначения и автостоянкой по адресу: Ростовская область, г. Батайск, ул. Урицкого,65

Проектная документация

Раздел 2

«Схема планировочной организации земельного участка»

Расчёт продолжительности инсоляции

05-2021 - ПЗУ.РИ

Tom 2.2

Изм.	№док.	Подп.	Дата



Муниципальное предприятие "Архитектурно-планировочное бюро"

г. Батайска

346880, Ростовская область, г. Батайск, ул.Ворошилова, д. 189 ИНН 6141010549 ОГРНИП 1026101843536 Свидетельство № 0176.09-2009-6141010549-П-033 от 13.02.2017 г.

Многоквартирный жилой дом с помещениями общественного назначения и автостоянкой по адресу: Ростовская область, г. Батайск, ул. Урицкого,65

Проектная документация

Раздел 2

«Схема планировочной организации земельного участка»

Расчёт продолжительности инсоляции

 $05-2021 - \Pi 3 У.РИ$

Tom 2.2

Директор Шепелев А.М.


Гл. инженер Рощина Е. В.

2

Содержание тома 2.2 (ПЗУ.РИ)

Обозначение	Наименование документа	Примеча- ние
	1.Содержание тома 2.2 (ПЗУ.РИ)	стр. 2
	1.1 Состав проекта	стр. 3
	2. Текстовая часть	
	2.1 Общая часть	стр.7
	2.2 Расчёт продолжительности инсоляции существующей застройки от проектируемого жилого дома	стр.7
	2.3 Расчёт продолжительности инсоляции проектируемого многоэтажного жилого дома (поз.1).	стр.7
	2.4 Расчёт продолжительности инсоляции спортивных и детских площадок благоустройства.	стр.8
-ПЗУ.РИ	2.5 Общий вывод	стр.9
	3. Графическая часть	
	Расчет продолжительности инсоляции для окружающей застройки . M1:500.	Лист1
	График инсоляции проектируемого жилого дома для 3-го этажа. M1:500.	Лист2
	График инсоляции проектируемого жилого дома для 4-10-го этажей. M1:500.	Лист3
	График инсоляции проектируемого жилого дома для 11-14-го этажей. M1:500.	Лист4
	График инсоляции проектируемого жилого дома для 15-18-го этажей. M1:500.	Лист5
	Расчет продолжительности инсоляции для площадок дворового благоустройства. М1:500.	Лист6

Ввам. Инв.		,											
Подпись и дата		Изм.	Кол.уч.	Лист	Nдокум	Подпись	Дага	05-2021-ПЗУ.	05-2021-ПЗУ.РИ.С				
		ГИП		Рощина			05.21	Схема планировочной организации	Стадия	Лист	Листов		
Инв.№ под	Инв.№ подл	Разработал Н.контр.		Кушнарева				земельного участка. Расчёт продолжительности инсоляции ——————————————————————————————————		ировочное			

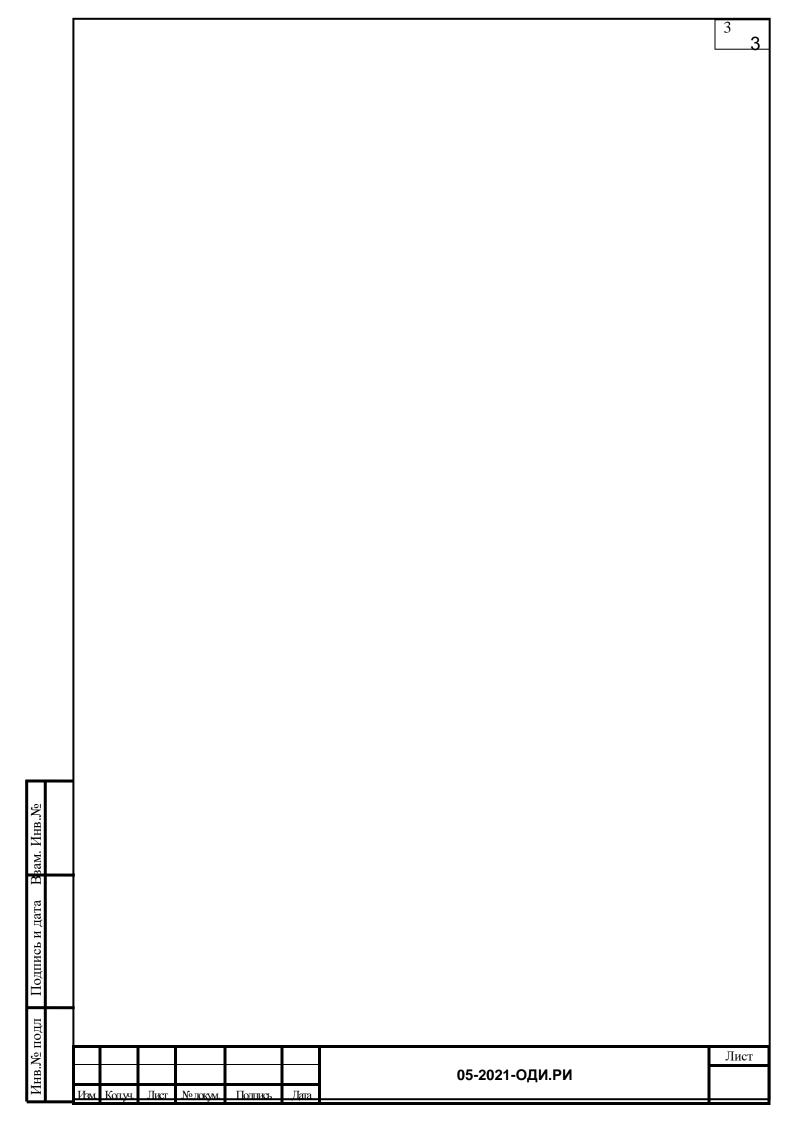

Состав проекта:

№ n/n	№ тома	Обозначение документа	Наименование документа
1	Том 1	05-2021-ПЗ	Раздел 1 «Пояснительная записка»
Разд	ел 2 «Схема	планировочной с	ррганизации земельного участка»
2	Том 2.1	05-2021-ПЗУ	Схема планировочной организации земельного участка
3	Том 2.2	05-2021-ПЗУ.РИ	Расчёт продолжительности инсоляции
Разд	ел 3 «Архит	тектурные решени	19»
4	Том 3	05-2021-AP	Архитектурные решения.
Разд	ел 4 «Конст	руктивные и объе	емно-планировочные решения»
5	Том 4	05-2021-KP	Конструктивные и объемно-планировочные решения
		_	ом оборудовании, о сетях инженерно-технического обеспечения, к мероприятий, содержание технологических решений»
Подр	раздел 1 «Сі	истема электросна	абжения»
6	Том 5.1	05-2021-ИОС1	Система электроснабжения и электрооборудование
Подр	раздел 2 «Сі	истема водоснабж	ения», Подраздел 3 «Система водоотведения»
7	Том 5.2,3.1	05-2021- ИОС2.3.1	Внутренние сети водоснабжения и водоотведения
8	Том 5.2,3.2	05-2021- ИОС2.3.2	Автоматизация систем водоснабжения
Подр	раздел 4 «О	гопление, вентиля	нция и кондиционирование воздуха, тепловые сети»
9	Том 5.4.1	05-2021-ИОС4.1	Отопление вентиляция и кондиционирование воздуха
10	Том 5.4.2	05-2021-ИОС4.2	Автоматизация системы отопления и вентиляции
Подр	раздел 5 «Со	ети связи»	
11	Том 5.5	05-2021-ИОС5	Сети связи
Подр	раздел 6 «Сі	истема газоснабже	ения»
12	Том 5.6	393-21-ИОС6	Внутриплощадочные сети, внутреннее устройство
Подр	раздел 7 «Те	ехнологические ре	шения»
13	Том 5.7	05-2021-ИОС7	Технологические решения
Разд	ел 6 «Проек	ст организации ст	роительства»
14	Том 6	05-2021-ПОС	Проект организации строительства

Изм.	Кол.уч.	Лист	№док.	Подпись	Дата	05-2021-0	СП				
	_			- /			Стадия	Лист	Листов		
ГАП	Рощина		01	12.21г		П	1	2			
Исп	Исп.	Рощина		Рощина		11	SU.	Состав проектной документации	.,		
				1/			Муниципальное предприятие "Архитектурно-планировочное бю				
			/ /			1	г. Батайска				

No n/n	№ тома	Обозначение документа	Наименование документа	
Разд	ел 8 «Переч	нень мероприяти	й по охране окружающей среды»	
15	Том 7	05-2021-OOC	Мероприятия по охране окружающей среды	
Разд	ел 9 «Меро	приятия по обесі	печению пожарной безопасности»	
16	Том 8.1	05-2021-ПБ1	Мероприятия по обеспечению пожарной безопасности	
17	Том 8.2	05-2021-ПБ2	Автоматическая установка пожарной сигнализации, система оповещения и управления эвакуацией, автоматизация системы противодымной вентиляции	
18	Том 8.3	05-2021-ПБ3	Автоматическая установка пожаротушения	
Разд	ел 10 «Мер	оприятия по обе	спечению доступа инвалидов»	
19	Том 9	05-2021-ОДИ	Мероприятия по обеспечению доступа инвалидов	
эффе испо 20	ективности ользуемых э Том 10	и требований ос онергетических р 05-2021-ЭЭФ	месурсов» Мероприятия по обеспечению соблюдению требований энергетической эффективности и требований оснащенности здания, строений и сооружений приборами учета используемых	
			энергетических ресурсов	
Разд	ел 12 «Ина	я документация	в случаях, предусмотренная федеральными законами»	
21	Том 11	05-21-ГОЧС	Подраздел 12.1 Перечень мероприятий по гражданской обороне, мероприятий по предупреждению чрезвычайных ситуаций природного и техногенного характера	
22				
23		О21-ИГ-1	Технический отчет по результатам инженерно-геодезических изысканий на объекте: «Многоквартирный жилой дом по адресу: Ростовская обл., г. Батайск, ул. Урицкого. 65»	
24		58-21-ИЭИ	Технический отчет по результатам инженерно-экологических изысканий на объекте: «Многоквартирный жилой дом по адресу: Ростовская обл., г. Батайск, ул. Урицкого. 65»	

2. Текстовая часть

2.1 Общая часть

Расчёт продолжительности инсоляции многоэтажного жилого дома (поз.1), объектов окружающей жилой застройки и площадок дворового благоустройства выполнен по диаграмме.

Расчёт проведён на день начала периода для южной зоны (южнее 48^{0} с.ш.) на 22 февраля.

В г. Ростове-на-Дону фактическое время восхода солнца (по расчётным данным актинометрических наблюдений, письмо ГУ «Ростовский центр по гидрометеорологии и мониторингу окружающей среды с регистрационными функциями» от 13.03.2008г. № 403) определено в - 7ч. 21 мин. Время начала «качественной инсоляции» наступает в 8ч. 21 мин. (7ч. 21 мин. + 1ч. 00 мин., п.7.6. СанПиН 2.2.1/2.1.1.1076-01). Фактическое время захода определено 17ч. 50мин. Время окончания качественной инсоляции наступает в 16ч. 50мин. (17ч. 50мин. – 1ч. 00мин.).

Графическая часть расчёта выполнена на основе генерального плана (M:500), с полным изображением всех задействованных в расчёте проектируемых и существующих зданий и сооружений, с абсолютными отметками земли;

- проектируемого многоэтажного жилого дома (поз. 1).

Расчёт продолжительности инсоляции помещений выполняется в расчётных точках с учётом расположения и размеров затеняющих элементов здания и окружающей застройки.

2.2. Расчёт продолжительности инсоляции существующей застройки от проектируемого жилого дома

График инсоляции проектируемого дома выполнены в графической части на листе 1.

Расчётная продолжительность качественной инсоляции соответствует требованиям СанПиН 2.2.1/2.1.1.1076-01 «Гигиенические требования к инсоляции и солнцезащите помещений жилых и общественных зданий и территорий» п.2.5. и составляет не менее 1,5 часов и обеспечивается во всех проверяемых точках окружающей застройки.

2.3. Расчёт продолжительности инсоляции проектируемого многоэтажного жилого дома (поз.1).

Графики инсоляции проектируемого дома выполнены для всех типов квартир здания, в графической части на листах 2-5.

Расчётная продолжительность качественной инсоляции соответствует

						05-2021-ОДИ.РИ	Лист
Мзм	Копли	Пист	Молок	Подпись	Лата	, ,	
VISIVI.	וויטאן וייטאן ויי	JIVICI	пи≌док	подпись	дата		

требованиям СанПиН 2.2.1/2.1.1.1076-01 «Гигиенические требования к инсоляции и солнцезащите помещений жилых и общественных зданий и территорий» п.2.5. и составляет не менее 1,5 часов и обеспечивается во всех квартирах здания 3-18 этаж.

2.4. Расчёт продолжительности инсоляции спортивных и детских площадок благоустройства.

Графики инсоляции спортивных и детских площадок благоустройства выполнены в графической части на листе 6.

Не менее 50% площади детских и спортивных площадок на территории проектируемого жилого дома обеспечены, продолжительностью качественной инсоляции и составляет не менее 3 часов.

2.5. Общий вывод

На основании выполненных расчётов (на день начала периода), продолжительность инсоляции объекта — «Многоэтажного жилого дома, поз.1) на календарный период с 22 февраля по 22 октября соответствует требованиям СанПиН 2.2.1/2.1.1.1076-01 «Гигиенические требования к инсоляции и солнцезащите помещений жилых и общественных зданий и территорий» и составляет не менее 1,5 часов — для 100% нормируемого количества жилых помещений в квартире на 2-19 этажах и 3 часов — для не менее 50% площади детских и спортивных площадок.

Изм.	Кол.уч	Лист	№док	Подпись	Дата	

05-2021-ОДИ.РИ

Лист

