

Общество с ограниченной ответственностью «Институт каркасного проектирования СМКпроект»

Свидетельство СРО:

Проектирование: регистрационный номер 181116 /197 от 18.11.2016 в реестре членов Ассоциация "Национальный альянс проектировщиков "ГлавПроект" (СРО-П-174-01102012)

Заказчик: ООО "ТамбовСтарстрой"

Многоквартирный жилой дом по ул. Пахотная, 18 в г. Тамбове

ПРОЕКТНАЯ ДОКУМЕНТАЦИЯ

Раздел 3. Архитектурные решения

23/05-2022 **ПР/18-AP**

Том 3

Изм. №док. Подпись Дата

Подольск 2022

Подпись и дата Взам. инв.

Инв. № подл.



Общество с ограниченной ответственностью «Институт каркасного проектирования СМКпроект»

Заказчик: ООО "ТамбовСтарстрой"

Многоквартирный жилой дом по ул. Пахотная, 18 в г.Тамбове

ПРОЕКТНАЯ ДОКУМЕНТАЦИЯ

Раздел 3. Архитектурные решения

23/05-2022 **ПР/18-AP**

Том 3

Исполнительный директор

Главный инженер проекта

A.H.Гагарин

Коротков

Взам. инв.

Подольск 2022

Обозначение	Наименование	Примечан (стр.)
23/05-2022 ПР/18-АР.С	Содержание тома	2-3
	Текстовая часть (содержание)	
	а) описание и обоснование внешнего и внутреннего вида объекта капитального строительства, его пространственной, планировочной и функциональной организации;	4
23/05-2022 ПР/18-АР.ПЗ	б) обоснование принятых объемно-пространственных и архитектурно-художественных решений, в том числе в части соблюдения предельных параметров разрешенного строительства объекта капитального строительства;	6
	б 1) обоснование принятых архитектурных решений в части обеспечения соответствия зданий, строений и сооружений установленным требованиям энергетической эффективности (за исключением зданий, строений, сооружений, на которые требования энергетической эффективности не распространяются);	6
	б 2) перечень мероприятий по обеспечению соблюдения установленных требований энергетической эффективности к архитектурным решениям, влияющим на энергетическую эффективность зданий, строений и сооружений (за исключением зданий, строений, сооружений, на которые требования энергетической эффективности не распространяются);	7
	в) описание и обоснование использованных композиционных приемов при оформлении фасадов и интерьеров объекта капитального строительства;	7
	г) описание решений по отделке помещений основного, вспомогательного, обслуживающего и технического назначения;	8
	д) описание архитектурных решений, обеспечивающих естественное освещение помещений с постоянным пребыванием людей;	9
	е) описание архитектурно-строительных мероприятий, обеспечивающих защиту помещений от шума, вибрации и другого воздействия;	9
	ж) описание решений по светоограждению объекта, обеспечивающих безопасность полета воздушных судов (при необходимости);	10

Пош	HOII	Изм.	Кол.уч.	Лист	№Док	Подп.	Дата		05-2022	2 ПР/18	-AP.C
	подл.	Разра	ιб.	Гриш	нина	A	17.10.22		Стадия	Лист	Листов
Ė											
	0.3	Рук.г	руп.ы	Тимс	нина	frame	17.10.22	Сопаручания тома	П	1	2
2	нв. № 200	ΓΑΠ		Ильи	Н	An	17.10.22	Содержание тома	ما السياف		
Ип		Н. кон	нтр.	Давы	ідова	Honf	17.10.22			1	
		ГИП		Коро	тков	Kofomel H	17.10.22		п р Формат А4		
L									1	, F 0-	Paridon 1 - 1

Взам. инв. №

Подп. и дата

			3
Обозначение	Наименование	Примеча (стр.)	
	з) описание решений по декоративно- художественной и цветовой отделке интерьеров - для объектов непроизводственного назначения;	10	
	Технико-экономические показатели	11	
	Графическая часть (основные черте	жи)	
	Лист 1. Фасад Лс-Ас. Фасад Ас-Лс	12	,
	Лист 2. Фасад 4-1	13	
	Лист 3. Фасад 1-4	14	
	Лист 4. Фасад Лс-Ас. Фасад Ас-Лс. Цветовое решение.	15	
	Лист 5. Фасад 4-1. Цветовое решение.	16	
23/05-2022 ПР/18-АР	Лист 6. Фасад 1-4. Цветовое решение.	17	
	Лист 7. План подвала	18	
	Лист 8. План 1 этажа	19	
	Лист 9. План 2-7 этажей	20	
	Лист 10. План 8-16 этажей	21	
	Лист 11. План 17 этажа	22	
	Лист 12. План на отм. +52.340	23	

Взам. инв.	1							
Подп. и дата								
Инв. № подл. 200.3		Кол.уч	Лист	№Док.	Подп.	Дата	23/05-2022 ΠP/18-AP.C	Лист

а) описание и обоснование внешнего и внутреннего вида объекта капитального строительства, его пространственной, планировочной и функциональной организации;

Проект жилого дома разработан в соответствии с требованиями экологических, санитарно-гигиенических, противопожарных и других норм, действующих на территории Российской Федерации, и обеспечивает безопасную для жизни и здоровья людей эксплуатацию объекта.

Планировка, состав и площади квартир запроектированы согласно Заданию на проектирование, утвержденному заказчиком.

Проект жилого дома выполнен в соответствии с Заданием на проектирование. Объектом не нарушаются границы красных линий и линии застройки.

Проектом предусмотрено оптимальное и максимально возможное использование выделенного под строительство земельного участка, согласно СП 42.13330.2016 «Градостроительство. Планировка и застройка городских и сельских поселений».

Планировочные решения выполнены с учетом «Технического регламента о требованиях пожарной безопасности», а также требований СП 59.13330.2020 «Доступность зданий и сооружений для маломобильных групп населения».

Проектируемое здание представляет собой многоквартирный 17-ти этажный жилой дом, состоящий из двух одновысотных блок-секций. Здание запроектировано без технического чердака, с подвалом.

На первом этаже жилого дома размещены помещения общественного назначения. На 2-17 этажах – жилые квартиры. Технические помещения расположены в подвале.

Уровень ответственности здания – II (нормальный).

Степень огнестойкости - ІІ по СП 54.13330.2016.

Класс конструктивной пожарной опасности – СО.

Класс функциональной пожарной опасности - Ф1.3

Размеры здания в осях 74,5х17,43 м.

За условную отметку 0.000 принят уровень чистого пола первого этажа, что соответствует абсолютной отм. 170.65 м.

Высота типовых этажей жилых помещений (от пола до пола) -3.00 м.

Высота 17-го этажа (в чистоте)

Взам. инв.

-3.20 м.

Высота помещений общественного назначения (от пола до подвесного потолка) - 3.50 м.

Высота подвала (от пола до потолка)

-2,2м

Внешний облик здания продиктован местоположением и функциональным назначением.

Объемно-пространственные решения, в частности, размещение основных входов, обусловлены ориентацией здания и расположением парковок автомобилей. Габариты и конфигурация здания учитывают границы разрешенного строительства в соответствии с чертежом градостроительного плана.

Формы и отделка фасада здания выполнены в современном стиле.

Планировка помещений разработана с учетом оптимального внутреннего зонирования и представляет собой 1, 2-х и 3-х комнатные квартиры с раздельными и совмещёнными санузлами с выходом в межквартирный коридор затем в лифтовый холл, с возможностью

п. и д		сан	нузлам	ми с	выхо,	дом в м	ежква	тирный коридор затем в лифтовый холл, с возможностью				
Подп.							2	23/05-20	22 ПР/1	8-АР.ПЗ		
		Изм.	Кол.уч	Лист	№Док.	Подп.	Дата					
№ подл. 00.3	Разраб. Гришнина		нина	A	17.10.22		Стадия	Лист	Листов			
	Рук. 1	груп.	Тимс	нина	France	17.10.22		П	1	8		
Š	з. № по 200.3	ГАП Ильин		An	17.10.22	2 Пояснительная записка	364	ما السيا				
	Н.контр. Давыдова		ідова	Honf	17.10.22	2						
		ГИП		Коро	тков	Kofomelb4	17.10.22		II P O E K T			

выхода для эвакуации по лестнице.

Планировочная схема здания построена на размещении квартир по обе стороны относительно лестнично-лифтового узла. Расстояние наиболее удаленной квартиры до лифтового холла или лестничной клетки не более 20 м. Ширина коридора не менее 1,5 м.

Каждая блок-секция проектируемого жилого дома обеспечена по одной незадымляемой лестничной клеткой типа H2, с шириной лестничного марша — 1,2 м и по два лифта грузоподъемностью 630 кг, с глубиной кабины 2,1 м, один из которых запроектирован с возможностью перевозки пожарных подразделений. Ширина лифтового холла перед выходом из лифтов составляет 3,5 м.

Лифты в блок - секциях запроектированы без машинного отделения. Остановки лифтов предусмотрены в уровне каждого этажа, также один из лифтов в каждой секции запроектирован с проходной кабиной и дополнительной остановкой на отм. -0,040 с выходом в наружный тамбур.

Дополнительная остановка лифта на отм. -0,040 дает возможность беспрепятственного доступа МГН в здание.

На основании технического задания на проектирование в проекте не предусмотрены специализированные квартиры для проживания инвалидов, пользующимися кресламиколясками.

На отметке -2.57 во всех блок - секциях расположен подвал. Высота подвала от плиты до плиты - 2.20 м, в нем размещены технические помещения и производится прокладка коммуникаций.

В подвале блок-секции в осях 1-2 размещены электрощитовые для жилой части и помещений общественного назначения, помещение связи, узел учета. В подвале блок-секции в осях 3-4 размещены электрощитовые для жилой части и помещений общественного назначения, помещение связи, ИТП, насосная. Помещение насосной располагается под лестничной клеткой и имеет самостоятельный выход наружу.

Каждый отсек подвала имеет по два эвакуационных выхода через тамбур и непосредственно наружу, а также по два оконных проема. По периметру наружных стен предусмотрены продухи размером 1000x300(h) и 1000x500(h).

На первом этаже блок-секций размещены: входные тамбуры для жилой части, лифтовой холл, межквартирные коридоры, эвакуационная лестница H2, помещения общественного назначения.

Выходы из помещений общественного назначения изолированы от выходов из жилой части и ориентированы на ул. Пахотную.

Входные площадки как жилой части, так и нежилой части максимально приближены к уровню земли.

На 2-17 жилых этажах запроектированы лифтовые холлы с зоной безопасности для МГН, межквартирные коридоры, жилые квартиры, эвакуационные лестницы H2.

В лестничных клетках, тамбурах и лифтовых холлах предусмотрены двупольные двери с площадью остекления $1,2\,\mathrm{m}^2$.

В каждой квартире предусмотрены не менее одной теплой лоджии. В качестве второго аварийного выхода предусмотрены простенки на лоджиях шириной 1,2 м (от глухой стены до окна). Открывающиеся створки окон на лоджии находятся на высоте 1,2 м от чистого пола.

Кровля рулонная, плоская с внутренним водостоком. Водоотводных воронок по 2 шт на блок-секцию.

Выходы на кровлю запроектированы из лестничных клеток последнего этажа.

ω						-	
00							
2							
	Изм.	Кол.уч	Лист	№Док.	Подп.	Дата	

Взам. инв.

Подп. и дата

23/05-2022 ПР/18-АР.ПЗ

б) обоснование принятых объемно-пространственных и архитектурно-художественных решений, в том числе в части соблюдения предельных параметров разрешенного строительства объекта капитального строительства;

Здание вписано в существующую жилую среду. Композиционно-пространственное решение строится на создании внутриквартального камерного пространства и организации удобных пешеходных связей.

Архитектурно-художественные решения, применяемые в формировании внешнего облика жилого дома, во многом определяются его внутренней планировочной структурой, конструктивной схемой и материалами строительства, указанными в задании на проектирование.

Основная отделка фасадов – вентилируемый фасад с облицовкой из фиброцементных плит.

На фасадах 1-го этажа, в помещениях общественного назначения, предусмотрена установка ограждающей витражной системы из алюминиевого профиля. Входные тамбуры в жилье так же выполнены из ограждающей витражной системы из алюминиевого профиля

Декоративные экраны козырьков выполнены из композитных материалов.

Наружные оконные блоки из ПВХ-профиля с двухкамерным стеклопакетом.

Окна и двери выхода на лоджию из ПВХ - профиля с однокамерным стеклопакетом ГОСТ 30674-99, остекленные на всю высоту.

Отливы - из оцинкованной стали с полимерной окраской в заводских условиях.

Входные двери в квартиры- металлические, по ГОСТ 31173-2016.

Наружные входные двери в технические помещения — металлические по ГОСТ 31173-2016, утепленные. Двери тамбура-шлюза с подпором воздуха противопожарные EIS60, электрощитовой, выхода на кровлю - противопожарные EI30 по ГОСТ 57327-2016.

Установка межкомнатных дверей проектом не предусмотрена.

Под окнами 17 этажа предусмотрена выступающая консоль, служащая противопожарной отсечкой, на которой устанавливается съемное металлическое ограждение высотой 1,2 м.

б 1) обоснование принятых архитектурных решений в части обеспечения соответствия зданий, строений и сооружений установленным требованиям энергетической эффективности (за исключением зданий, строений, сооружений, на которые требования энергетической эффективности не распространяются);

Для обеспечения соответствия жилого дома установленным требованиям энергетической эффективности в разделе 10.1 «Мероприятия по обеспечению соблюдения требований энергетической эффективности и требований оснащенности зданий, строений и сооружений приборами учета пользуемых энергетических ресурсов» были произведены расчеты теплотехнических характеристик наружных ограждающих конструкций: наружных стен, внутренних стен, светопрозрачных ограждающих конструкций, входных дверей, перекрытий, покрытий.

Принятые архитектурно-планировочные и конструктивные решения соответствуют всем основным требованиям норм энергетической эффективности.

Изм.	Кол.уч	Лист	№Док.	Подп.	Дата	

Взам. инв.

Подп. и дата

Інв. № подл.

23/05-2022 ПР/18-АР.ПЗ

Сопротивления теплопередаче ограждающих конструкций рассчитаны с учетом требований СП 50.13330.2012 «Тепловая защита зданий».

Наружные стены жилой части на отм.0.000 и выше выполнены из газобетонных блоков блоков по ГОСТ 31360-2007, толщиной 250 мм на клеевом растворе, внутренняя грань кладки наружных стен выступает наружу относительно грани ригеля на 15 мм.

Утепление стен выполнено из минераловатных плит Техновент ГОСТ 32314-2012 толщиной 110 мм, утепление плоскостей из железобетона толщиной 120 мм.

Наружными стенами ниже отм.0.000 являются фундаментные блоки (ФБС) толщиной 600 мм, которые утепляются пенополистиролом CARBON PROF 300, толщиной 50мм.

Окна здания с двухкамерным стеклопакетом.

Кровля плоская из рулонных материалов.

Водосток внутренний.

б 2) перечень мероприятий по обеспечению соблюдения установленных требований энергетической эффективности к архитектурным решениям, влияющим на энергетическую эффективность зданий, строений и сооружений (за исключением зданий, строений, сооружений, на которые требования энергетической эффективности не распространяются);

Перечень мероприятий по обеспечению соблюдения установленных требований энергетической эффективности к архитектурным решениям, влияющим на энергетическую эффективность здания:

- наличие тамбуров при входах в здание;
- окна и двери с сопротивлением теплопередачи не ниже требуемого;
- ориентация здания с учетом инсоляции.
- приведенное сопротивление теплопередаче отдельных ограждающих конструкций не меньше нормируемых значений;
 - удельная теплозащитная характеристика здания не больше нормируемого значения;
- температура на внутренних поверхностях ограждающих конструкций не ниже минимально допустимых значений (санитарно-гигиеническое требование).

в) описание и обоснование использованных композиционных приемов при оформлении фасадов и интерьеров объекта капитального строительства;

Основным критерием при выборе архитектурного стиля здания явилось задание на проектирование и пожелание заказчика. Были учтены индивидуальные особенности расположения проектируемого объекта, таким образом, чтобы стилистически объединить здание с существующей застройкой.

При решении объема жилого здания использованы следующие архитектурные приемы: вертикальные и горизонтальные членения, и повторяющиеся элементы.

Решающее влияние на внешний вид оказывают сочетание в одном объеме большого числа повторяющихся вертикальных элементов.

Основные архитектурные элементы (входы, лестничные клетки, группы окон) создают крупное ритмическое построение фасада, придающее зданию характерный для жилья облик.

Особенно большое значение имеют пропорции объема, так как здание обозревается со всех сторон.

Изм.	Кол.уч	Лист	№Док.	Подп.	Дата	

Взам. инв.

Подп. и дата

1нв. № подл.

23/05-2022 ПР/18-АР.ПЗ

В наружной отделке применена современная вентилируемая фасадная система с облицовочным слоем из фиброцементных плит с текстурой под кирпич, а также для создания современного вида здания используются перфорированные декоративные фасадные алюминиевые панели.

Окна из поливинилхлоридных профилей по ГОСТ 30674-99.

Тамбуры входов в жилую часть и витражи в помещениях общественного назначения выполнены из алюминиевого профиля.

Качественные и современные материалы, используемые в наружной отделке, гарантируют его долговечность.

Цветовое решение фасадов выполнено в сдержанных тонах. Построение фасада строгое, симметричное.

Входы в подвал покрыты козырьками из профлиста, смотри листы «Цветовое решение фасадов».

По заданию на проектирование интерьеры не разрабатывались.

г) описание решений по отделке помещений основного, вспомогательного, обслуживающего и технического назначения;

Проектируемый объект относится к классу функциональной пожарной опасности Ф1.3. Согласно Ф3 123 Таблица 28. На путях эвакуации не допускается применять материалы с более высокой пожарной опасностью, чем:

- Г1, В1, Д2, Т2, РП1 для отделки стен, потолков и заполнения подвесных потолков в вестибюлях, лестничных клетках, лифтовых холлах (класс пожарной опасности КМ1);
- Г1, В2, Д2, Т2, РП1 для отделки стен, потолков и заполнения подвесных потолков в общих коридорах (класс пожарной опасности КМ2);
- Г1, В2, Д2, Т2, РП1 для покрытия пола в вестибюлях, лестничных клетках, лифтовых холлах (класс пожарной опасности КМ2);
- Г2, В2, Д3, Т2, РП2- для покрытия пола в общих коридорах, холлах (класс пожарной опасности КМ3).

Отделка квартир::

Взам. инв.

Подп. и дата

- пол цементно- песчаная стяжка,
- наружные стены- штукатурка черновая;

<u>Отделка мест общего пользования (МОП) (лифтовые холлы, межквартирные коридоры,</u> лестничные клетки):

- пол керамогранитное покрытие по ГОСТ 13996-2019,
- стены декоративная штукатурка типа «Короед»,
- потолок модульный- подвесой.

<u>Отделка технических помещений (электрощитовых, водомерный узел с насосной, узел</u> связи в подвальном этаже):

- полы шлифованный бетон кл. В15;
- стены окраска по улучшенной штукатурке на цементно-известковом растворе;
- потолок окраска по затирке.

В тамбурах предусмотрено дополнительное утепление потолка и стен.

Материалы, применяемые в отделке спокойных светлых тонов, что визуально увеличивает пространство мест общего пользования. Цветом и текстурой выделены места размещения входов/выходов, почтовых ящиков.

подл.	3	2,11	0,402,1	20	02, 110		,,,,,,,,,,,,,,,,,,,,,,,,,,,,,,,,,,,,,,,	
Š	00.							
Инв.	7							
I		Изм.	Кол.уч	Лист	№Док.	Подп.	Дата	

23/05-2022 ПР/18-АР.ПЗ

Отделка помещений общественного назначения:

- потолок прокладка звукоизолирующих плит из МВП,
- стены, полы без отделки

д) описание архитектурных решений, обеспечивающих естественное освещение помещений с постоянным пребыванием людей;

При проектировании помещений с постоянным пребыванием людей планировочное решение построено таким образом, чтобы все квартиры согласно нормам обеспечивались естественным освещением КЕО (в жилых комнатах и кухнях не менее 0,5%) и инсоляцией не менее 2,5 часов в день.

Проектируемое здание размещено в пределах отведенного участка и ориентировано по сторонам света с учетом нормируемой инсоляции жилых комнат.

Продолжительность инсоляции квартир проектируемого жилого дома принята согласно СанПиН 1.2.3685-21 - не менее 2,5 часов в день.

Нормированная продолжительность инсоляции обеспечена: - в одно-, двух- и трехкомнатных квартирах - не менее чем в одной жилой комнате.

требованиями СП 52.13330-2016 При проектировании жилого дома соблюдены "Естественное и искусственное освещение".

Естественное освещение имеют жилые комнаты и кухни, тамбуры, лестничные клетки.

Отношение площади световых проемов к площади пола помещений находится в диапазоне от 1:5 до 1:8.

е) описание архитектурно-строительных мероприятий, обеспечивающих защиту помещений от шума, вибрации и другого воздействия;

Понижение уровня шума, согласно СП 51.13330.2011 достигается за счет установки окон с двухкамерным стеклопакетом. Звукоизоляция наружных и внутренних конструкций здания, ограждающих помещения квартир, обеспечивает снижение звукового давления от внешних источников шума, а также от ударного шума и шума оборудования инженерных систем, воздуховодов и трубопроводов до уровня, не превышающего допускаемого по СП 51.13330.2011.

Шахты лифтов отделены от площадки зазором и не передает корпусной шум на конструкции здания.

Установка и крепление к несущим конструкциям элементов инженерного оборудования производится с использованием вибро- и звукоизоляционных прокладок, виброгасящих оснований, препятствующим распространению вибрации и шумов по конструкциям. установкой безфундаментных насосов.

Для уменьшения аэродинамического и механического шума при работе вентсистем предусмотрены следующие мероприятия:

- установка шумоглушителей и приточных установок в звукоизолированном кожухе;
- в воздуховодах и трубопроводах приняты оптимальные скорости движения воздуха, воды.

Для предотвращения ударного шума в межэтажных перекрытиях в отделочном слое пола предусмотрена звукоизоляция - Пенотерм НПП-ЛЭ, толщиной 6 мм.

Конструкция полов в мокрых помещениях включает в себя гидроизоляционный слой.

Ç							
2							
7							
	Изм.	Кол.уч	Лист	№Док.	Подп.	Дата	

23/05-2022 ПР/18-АР.ПЗ

Лист

Формат А4

Взам. инв.

ж) описание решений по светоограждению объекта, обеспечивающих безопасность полета воздушных судов (при необходимости);

Согласно СП 42.13330.2016, п 8.23 и главе ІІІ Федерального закона от 19 марта 1997 г. № 60-ФЗ «Воздушный кодекс Российской Федерации» установка сигнальных огней на крыше здания предусматривается, так как высота здания не превышает 45 м. Подробнее см. ИОС1

з) описание решений по декоративно-художественной и цветовой отделке интерьеров для объектов непроизводственного назначения;

Решения по декоративно-художественной и цветовой отделке интерьеров заданием не предусмотрены.

Взам. инв. №					
Подп. и дата					
Инв. № подл. 200.3	Изм. Кол.уч Лист Л	№Док. Подп.	Дата	23/05-2022 ПР/18-АР.ПЗ	Лист 7 Формат А4

Технико-экономические показатели:


№ п/п	Наименование	Ед. изм.	Кол-во
1	2	3	4
1	Площадь застройки	M^2	1377.29
	Строительный объем, в т.ч.:	\mathbf{M}^3	70361.45
2	выше отм. ±0,000	\mathbf{M}^3	67117.18
	ниже отм. ±0,000	\mathbf{M}^3	3244.27
	Площадь жилого здания (внутренний		20568.05
3	периметр наружных стен) в т.ч -площадь подвала,	M^2	1123.87
	-площадь помещений общественного назначения (10 офисов)		914
4	Жилая площадь квартир	m ²	5629.80
5	Общая площадь квартир (без учета лоджий)	M^2	12110.12
6	Общая площадь квартир (с коэф. для лоджий 0,5)	M^2	12648.72
7	Общая площадь квартир (с коэф. для лоджий 1)	M ²	13185.72
8	Площадь МОП (места общего пользования)	M^2	2518.50
9	Этажность	ЭТ.	17
10	Количество этажей	ЭТ.	18
	Количество квартир:	ШТ.	268
11	1-комнатных квартира	ШТ.	184
11	2-комнатных квартир	ШТ.	64
	3-комнатных квартир	ШТ.	20
12	Пожарно-техническая высота	M.	49,90
13	Архитектурная высота	M.	57,24


Инв. № подл. п Дата Взам. инв. № 200.3

9							
							I
í							l
							l
	Изм.	Кол.уч	Лист	№Док.	Подп.	Дата	l

 $23/05-2022\ \Pi P/18-AP.\Pi 3$



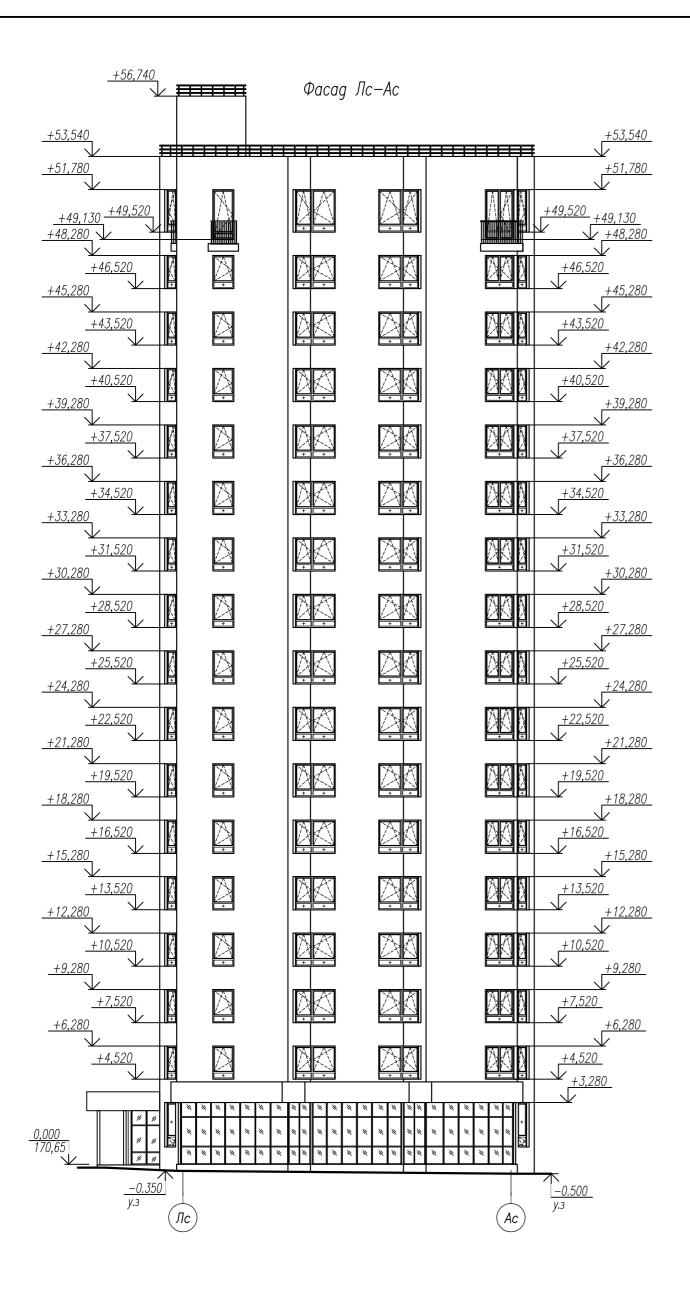

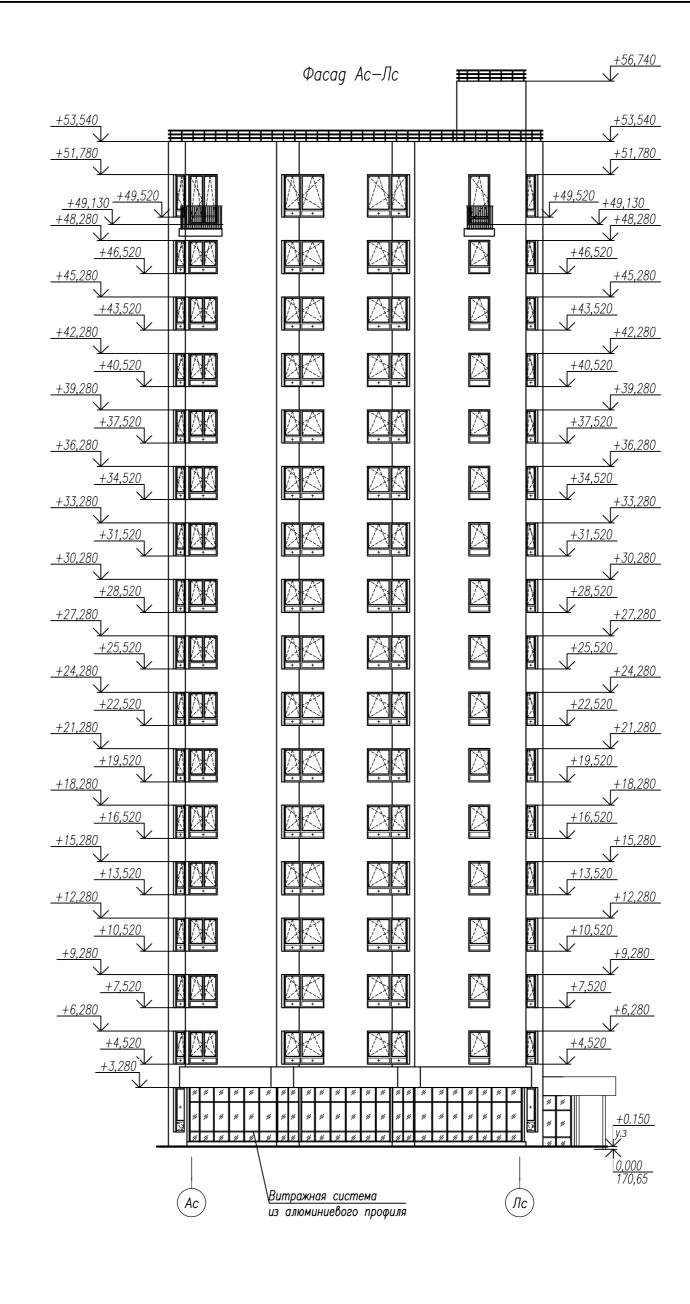


1. За относительную отм. 0.000 принята отметка чистого пола 1 этажа, что соответствует абсолютной отметке 170.65.

2. Отделка фасадов – вентфасад с облицовкой фиброцементными плитами.

			-									
					23/05—2022 ПР/18—AP							
					Многоквартирный жилой дом по ул. Пахотная, 18 в г. Тамбове							
Изм. Кол.уч	Лист	№ док.	Подп.	Дата	U E. TUMUUL	0 2. TUMUOUE						
Разработал	т Торга	шина	Tues	17.10.22		Стадия	Лист	Листов				
•						П	1	11				
ук. группь	Тимон	ина	Trung	17.10.22		11	1	11				
AΠ	Ильин	I	12	17.10.22		- Alder		-				
І. контр.	Давы	дова	Tomp	17.10.22	Фасад Лс—Ас. Фасад Ас—Лс.							
ИΠ	Kopon	пков (Kofomelb)	17.10.22		П	P	EKT				

Формат А2



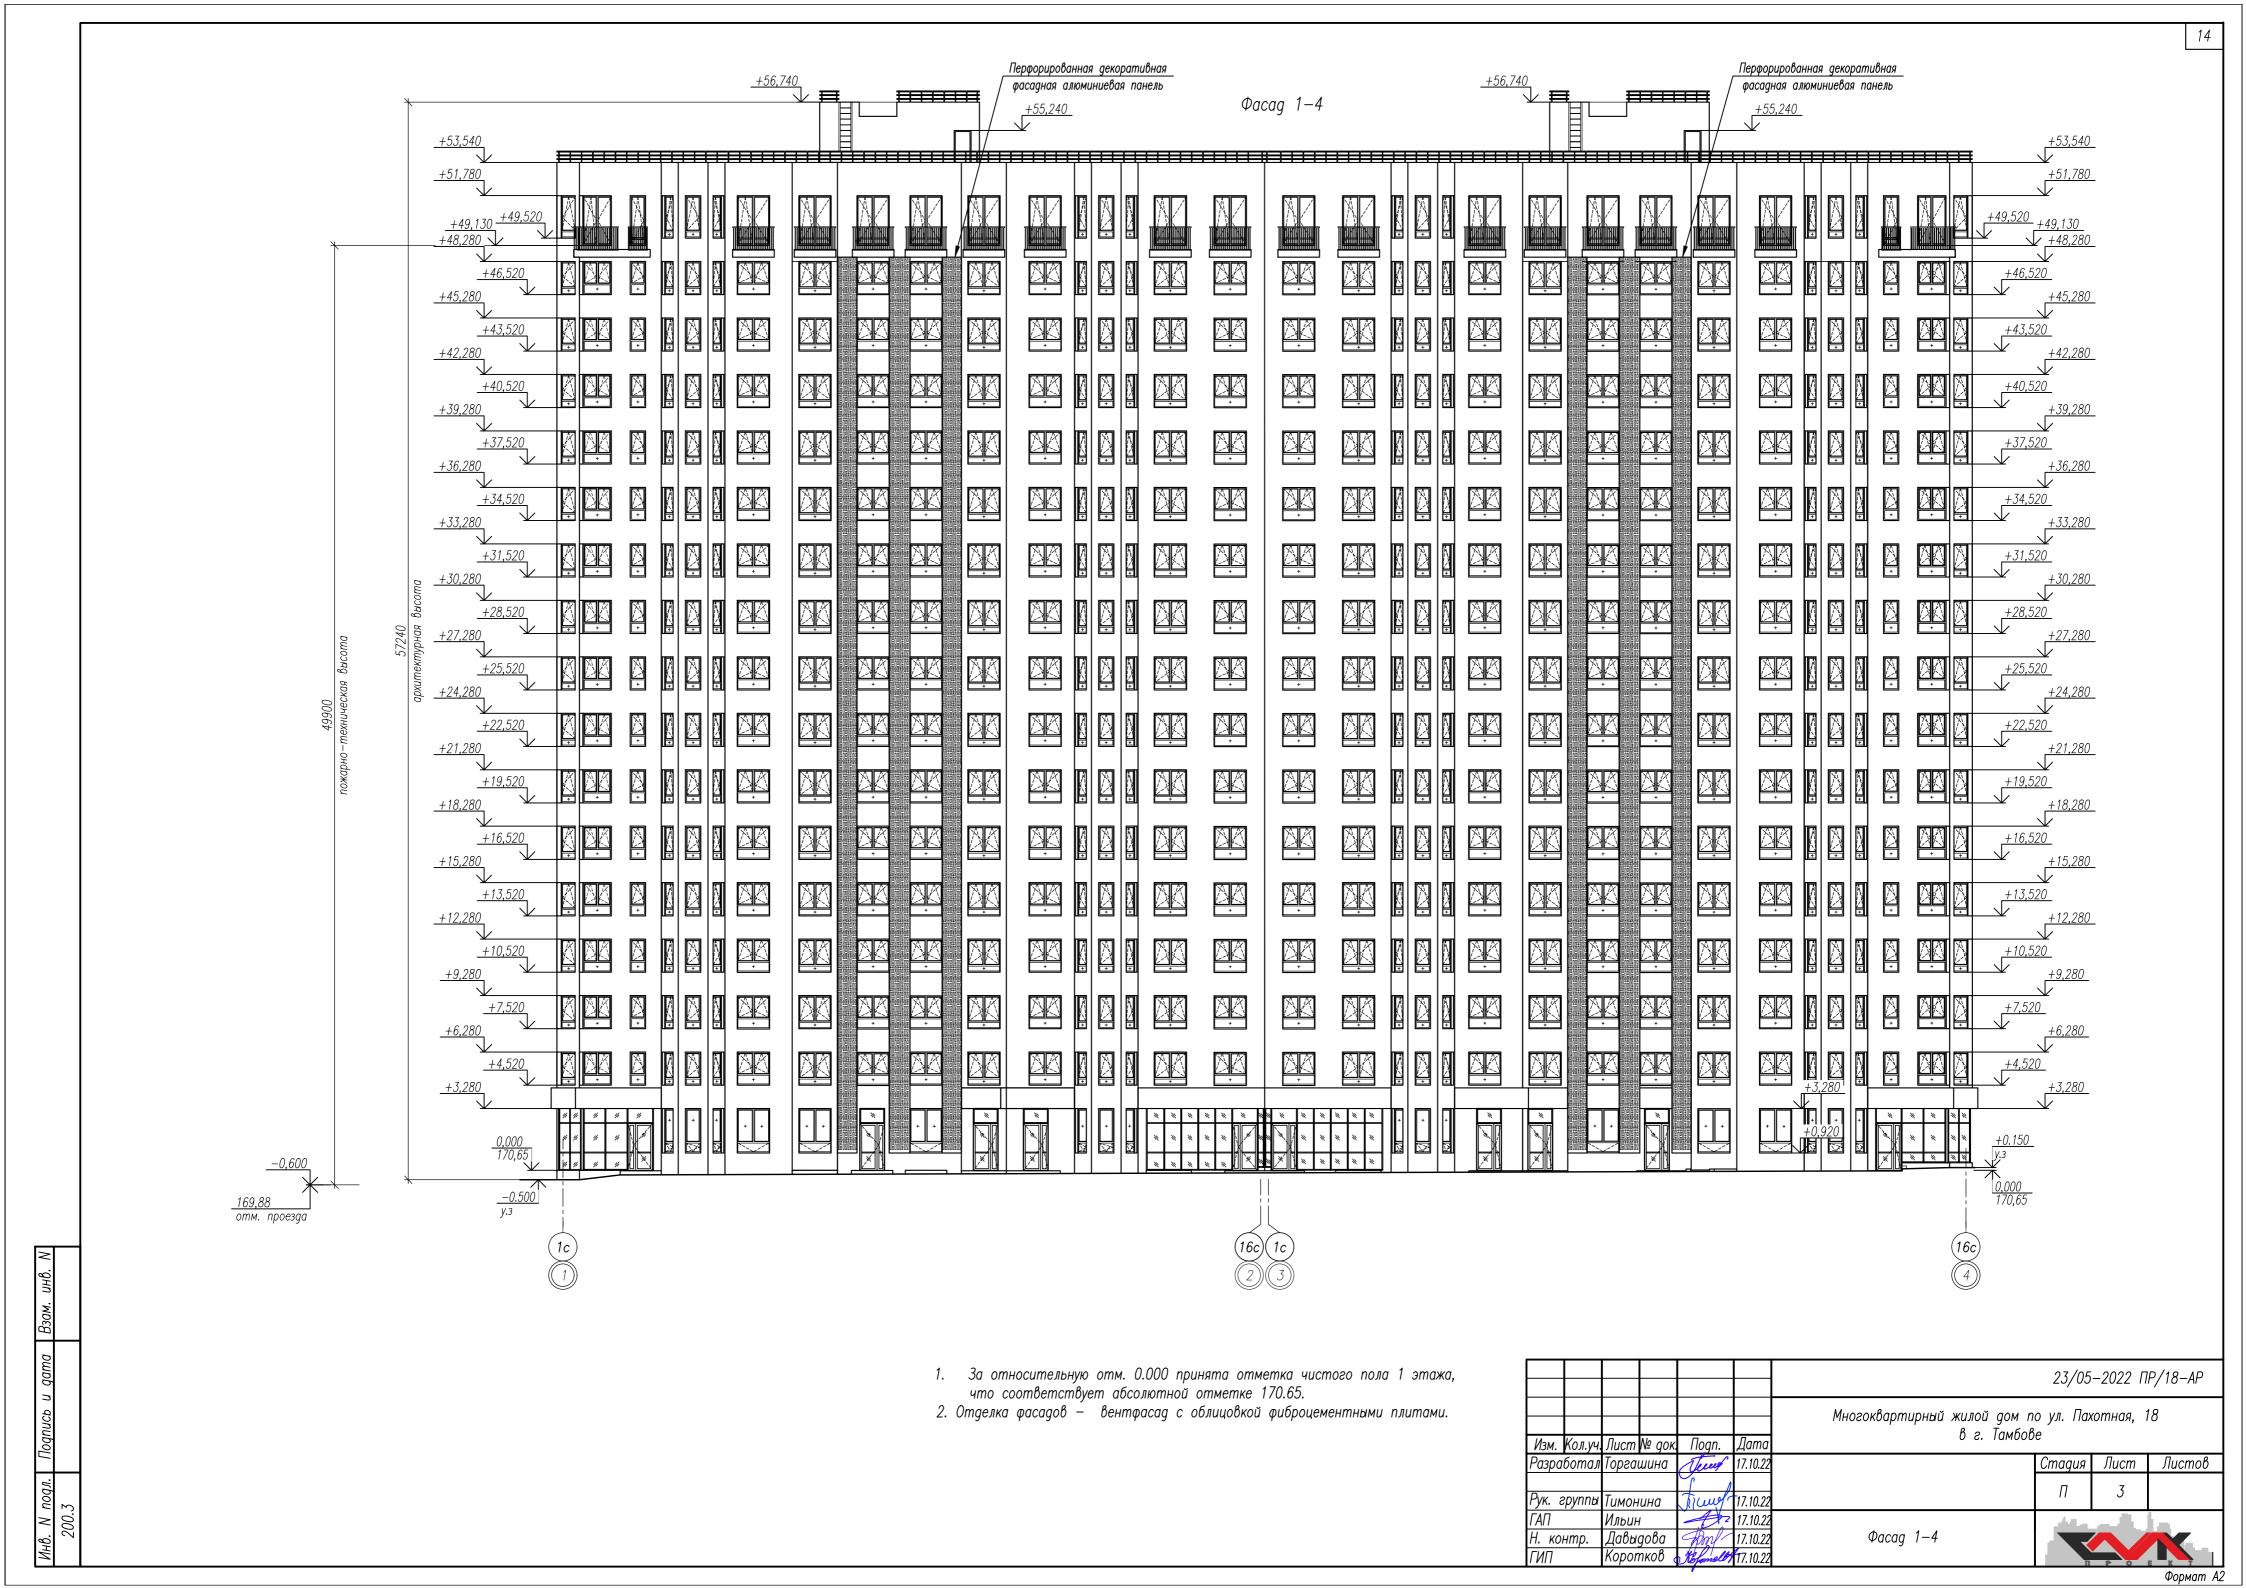





Условные обозначения:

Колер 1 Фасадная панель РосПлита "Премиум" кирпич ВС21

Колер 2 Фасадная панель РосПлита "Премиум" кирпич ВС19


> RAL 7015. Покраска атосферостойкой краской


КАС 7006 Композитный материал

RAL '8017 Покраска атмосферостойкой краской


- 1. За относительную отм. 0.000 принята отметка чистого пола 1 этажа, что соответствует абсолютной отметке 170.65
- 2. Отделка фасадов вентилируемый фасад с облицовкой фиброцементными плитами (см. колер 1 и колер 2).
- 3. Стены выхода на кровлю вентилируемый фасад с облицовкой фиброцементными плитами (колер 1).
- 4. Окна из ПВХ коричневого цвета (колер 5).
- 5. Отливы на окнах —из оцинкованной стали с полимерным покрытием в тон оконному профилю (колер 5)
- 6. Витражи входных групп алюминиевый профиль коричневого цвета (колер 5).
- 7. Входные двери, двери выходов на кровлю— заводская покраска атмосфероустойчивой краской (колер 3).
- 8. Отделка козырьков входов композитный материал (колер 4).
- 9. Металлические элементы, ограждения атмосфероустойчивая покраска (колер 3).
- 9. Цветовое решение фасадов и фактура материалов могут быть изменены по решению застройщика с согласованием автора проекта.

23/05—2022 ПР/18—АР Многоквартирный жилой дом по ул. Пахотная, 18 В г. Тамбове Разработал Торгашина Рук. группы Тимонина 17.10.22 Фасад Лс—Ас. Фасад Ас—Лс.										
Изм. Кол.уч. Лист № док. Подп. Дата Разработал Торгашина Рук. группы Тимонина 17.10.22 Фасаа Пс—Ас Фасаа Ас—Пс							23/05	-2022 П	P/18-AP	
Изм. Кол.уч. Лист № док. Подп. Дата Разработал Торгашина Усмя 17.10.22 Стадия Лист Листов Рук. группы Тимонина Тимо 17.10.22 Фасаа Пс—Ас Фасаа Ас—Пс										
Рук. группы Тимонина Тишу 17.10.22 П 4 ТАП Ильин 17.10.22 Фасаа Пс—Ас Фасаа Ас—Пс				d Flogn.			•	П., a.ma	Пиата	
АП Ильин 17.10.22 Фасаа Пс—Ас Фасаа Ас—Пс	² азравот	пал торга	шина	Culty	17.10.22		Стадия	Jiucm	Jiucmoo	
Wacaa IIC-AC Wacaa AC-IIC		пы Тимон	нина	Trung	17.10.22		Π	4		
The second of th	ΈΑΠ	Ильин	1	1	17.10.22	Фасаа Пс-Ас Фасаа Ас-Пс	al de la		1	
н. контр. Дабыдова Сурту 17.10.22 Пветовое решение				Tom	17.10.22					
ТИП Коротков Xaponella 17.10.22	ИΠ	Корог	пков (Hofmelb)	17.10.22	цосточно решение.	11:	P		

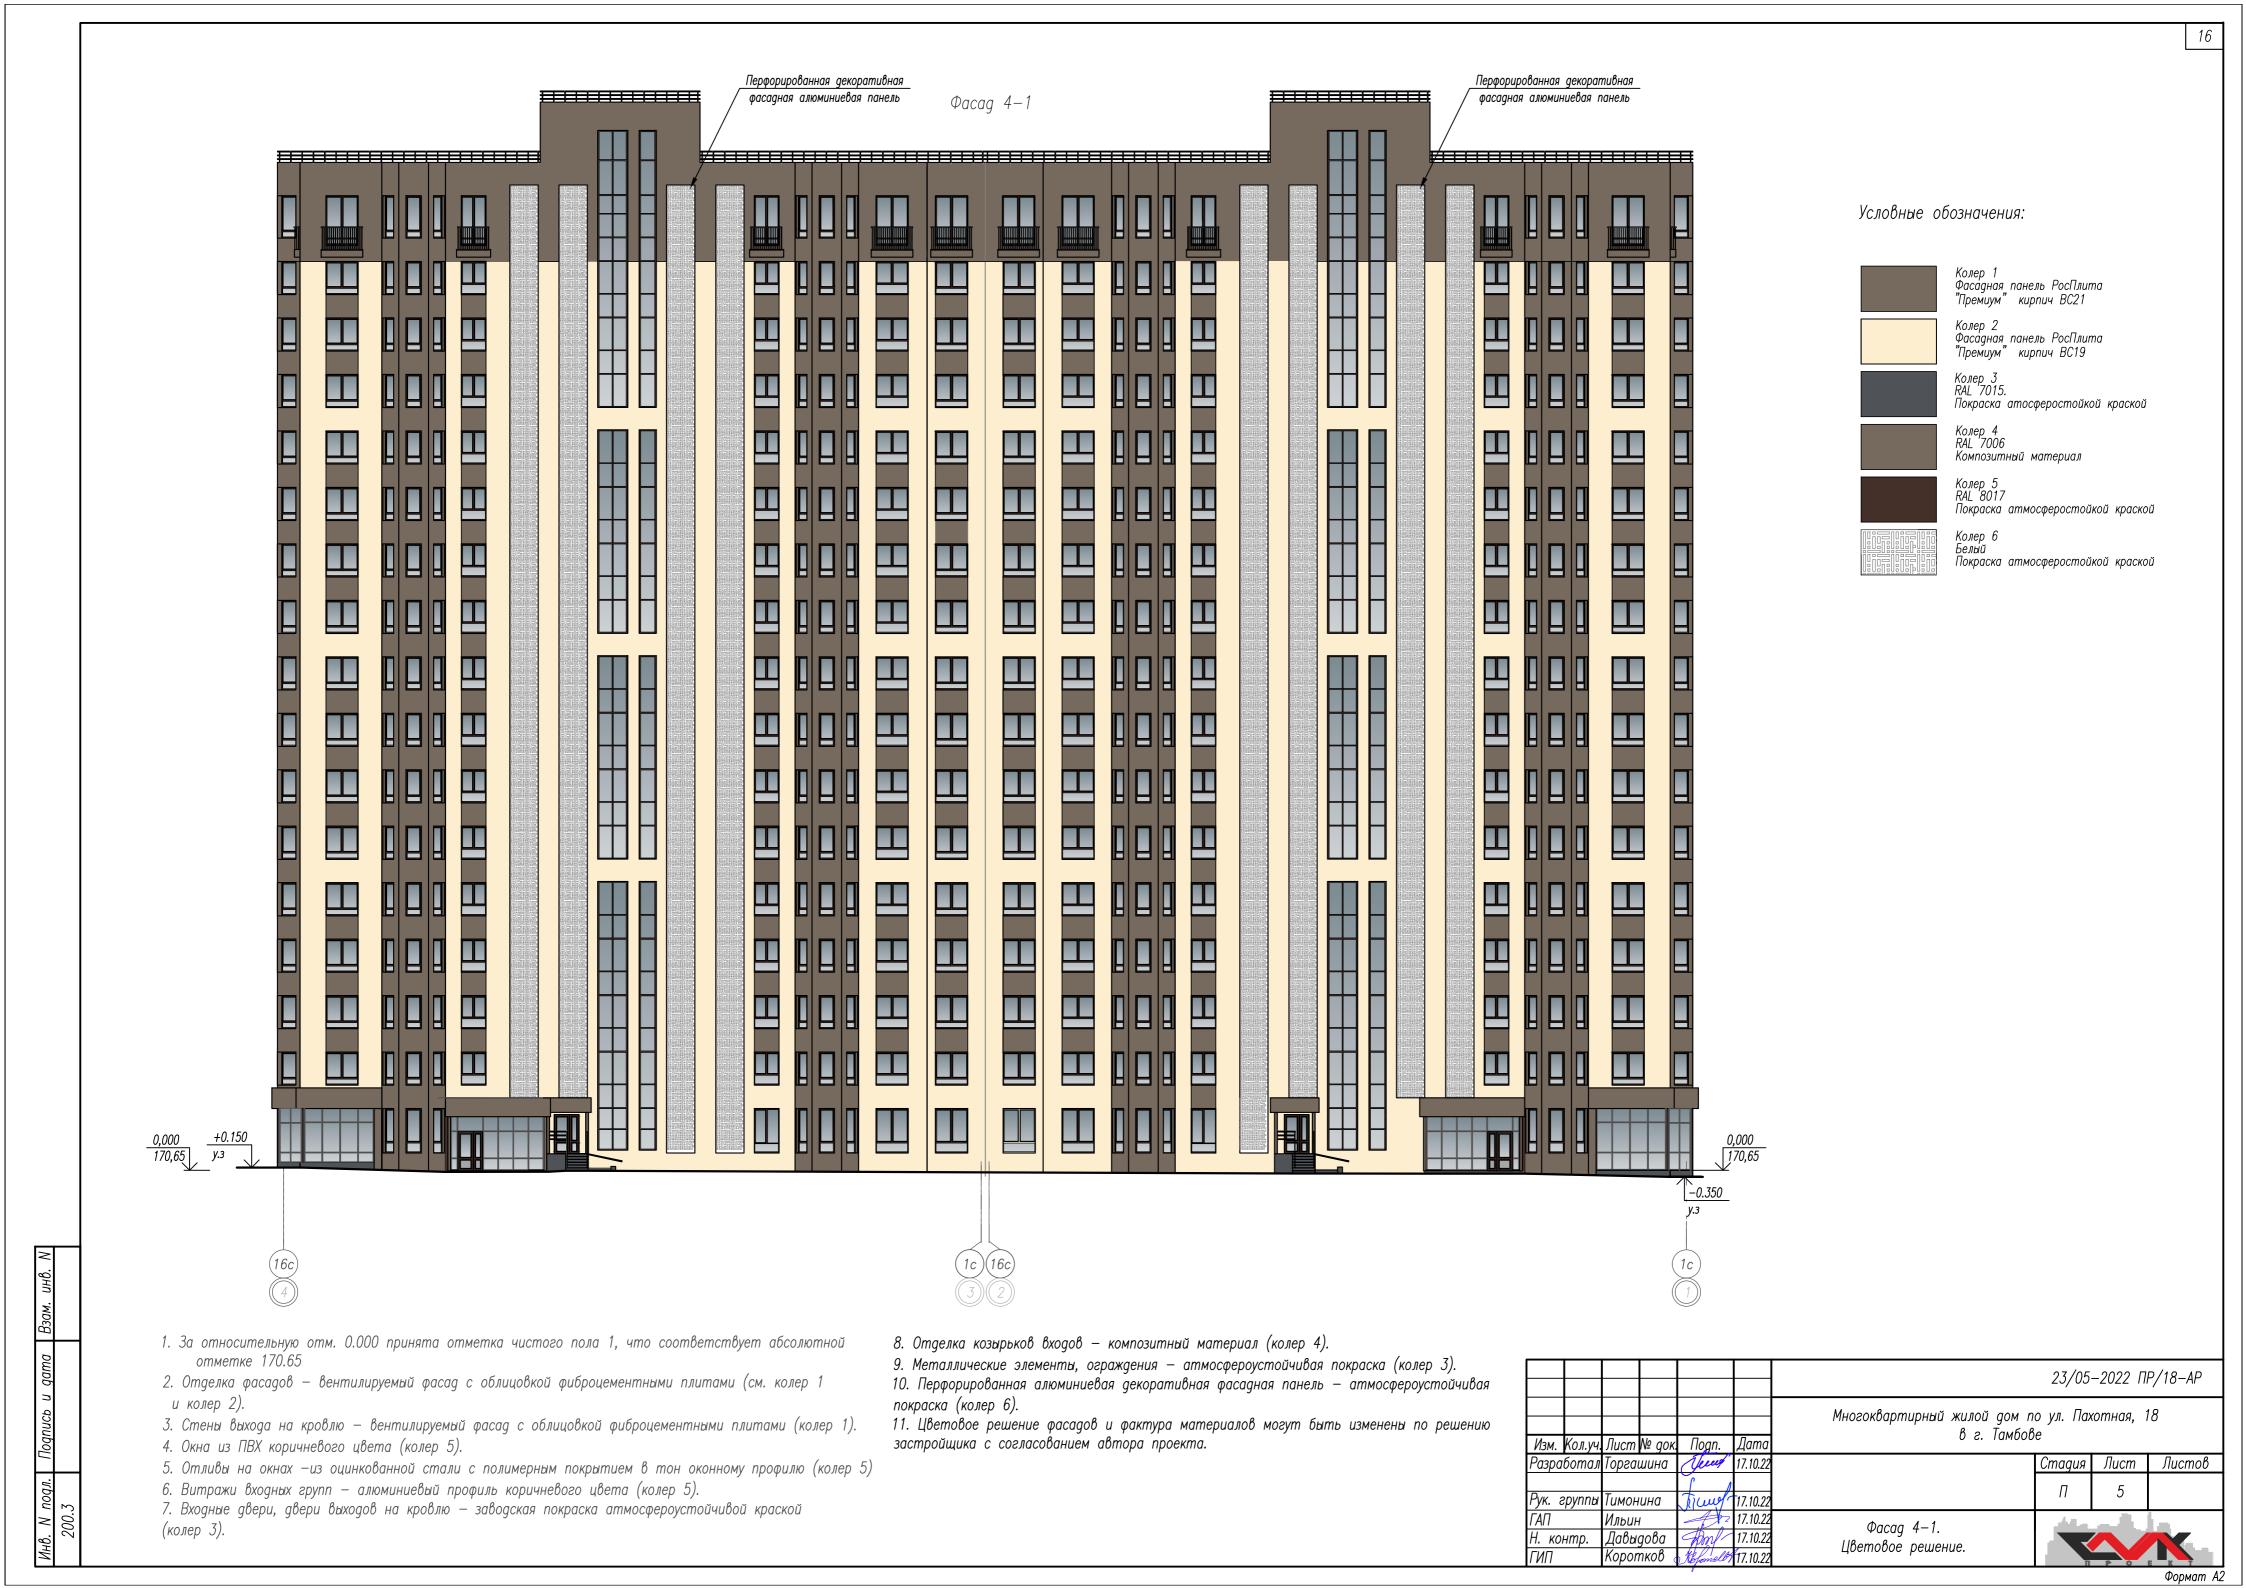

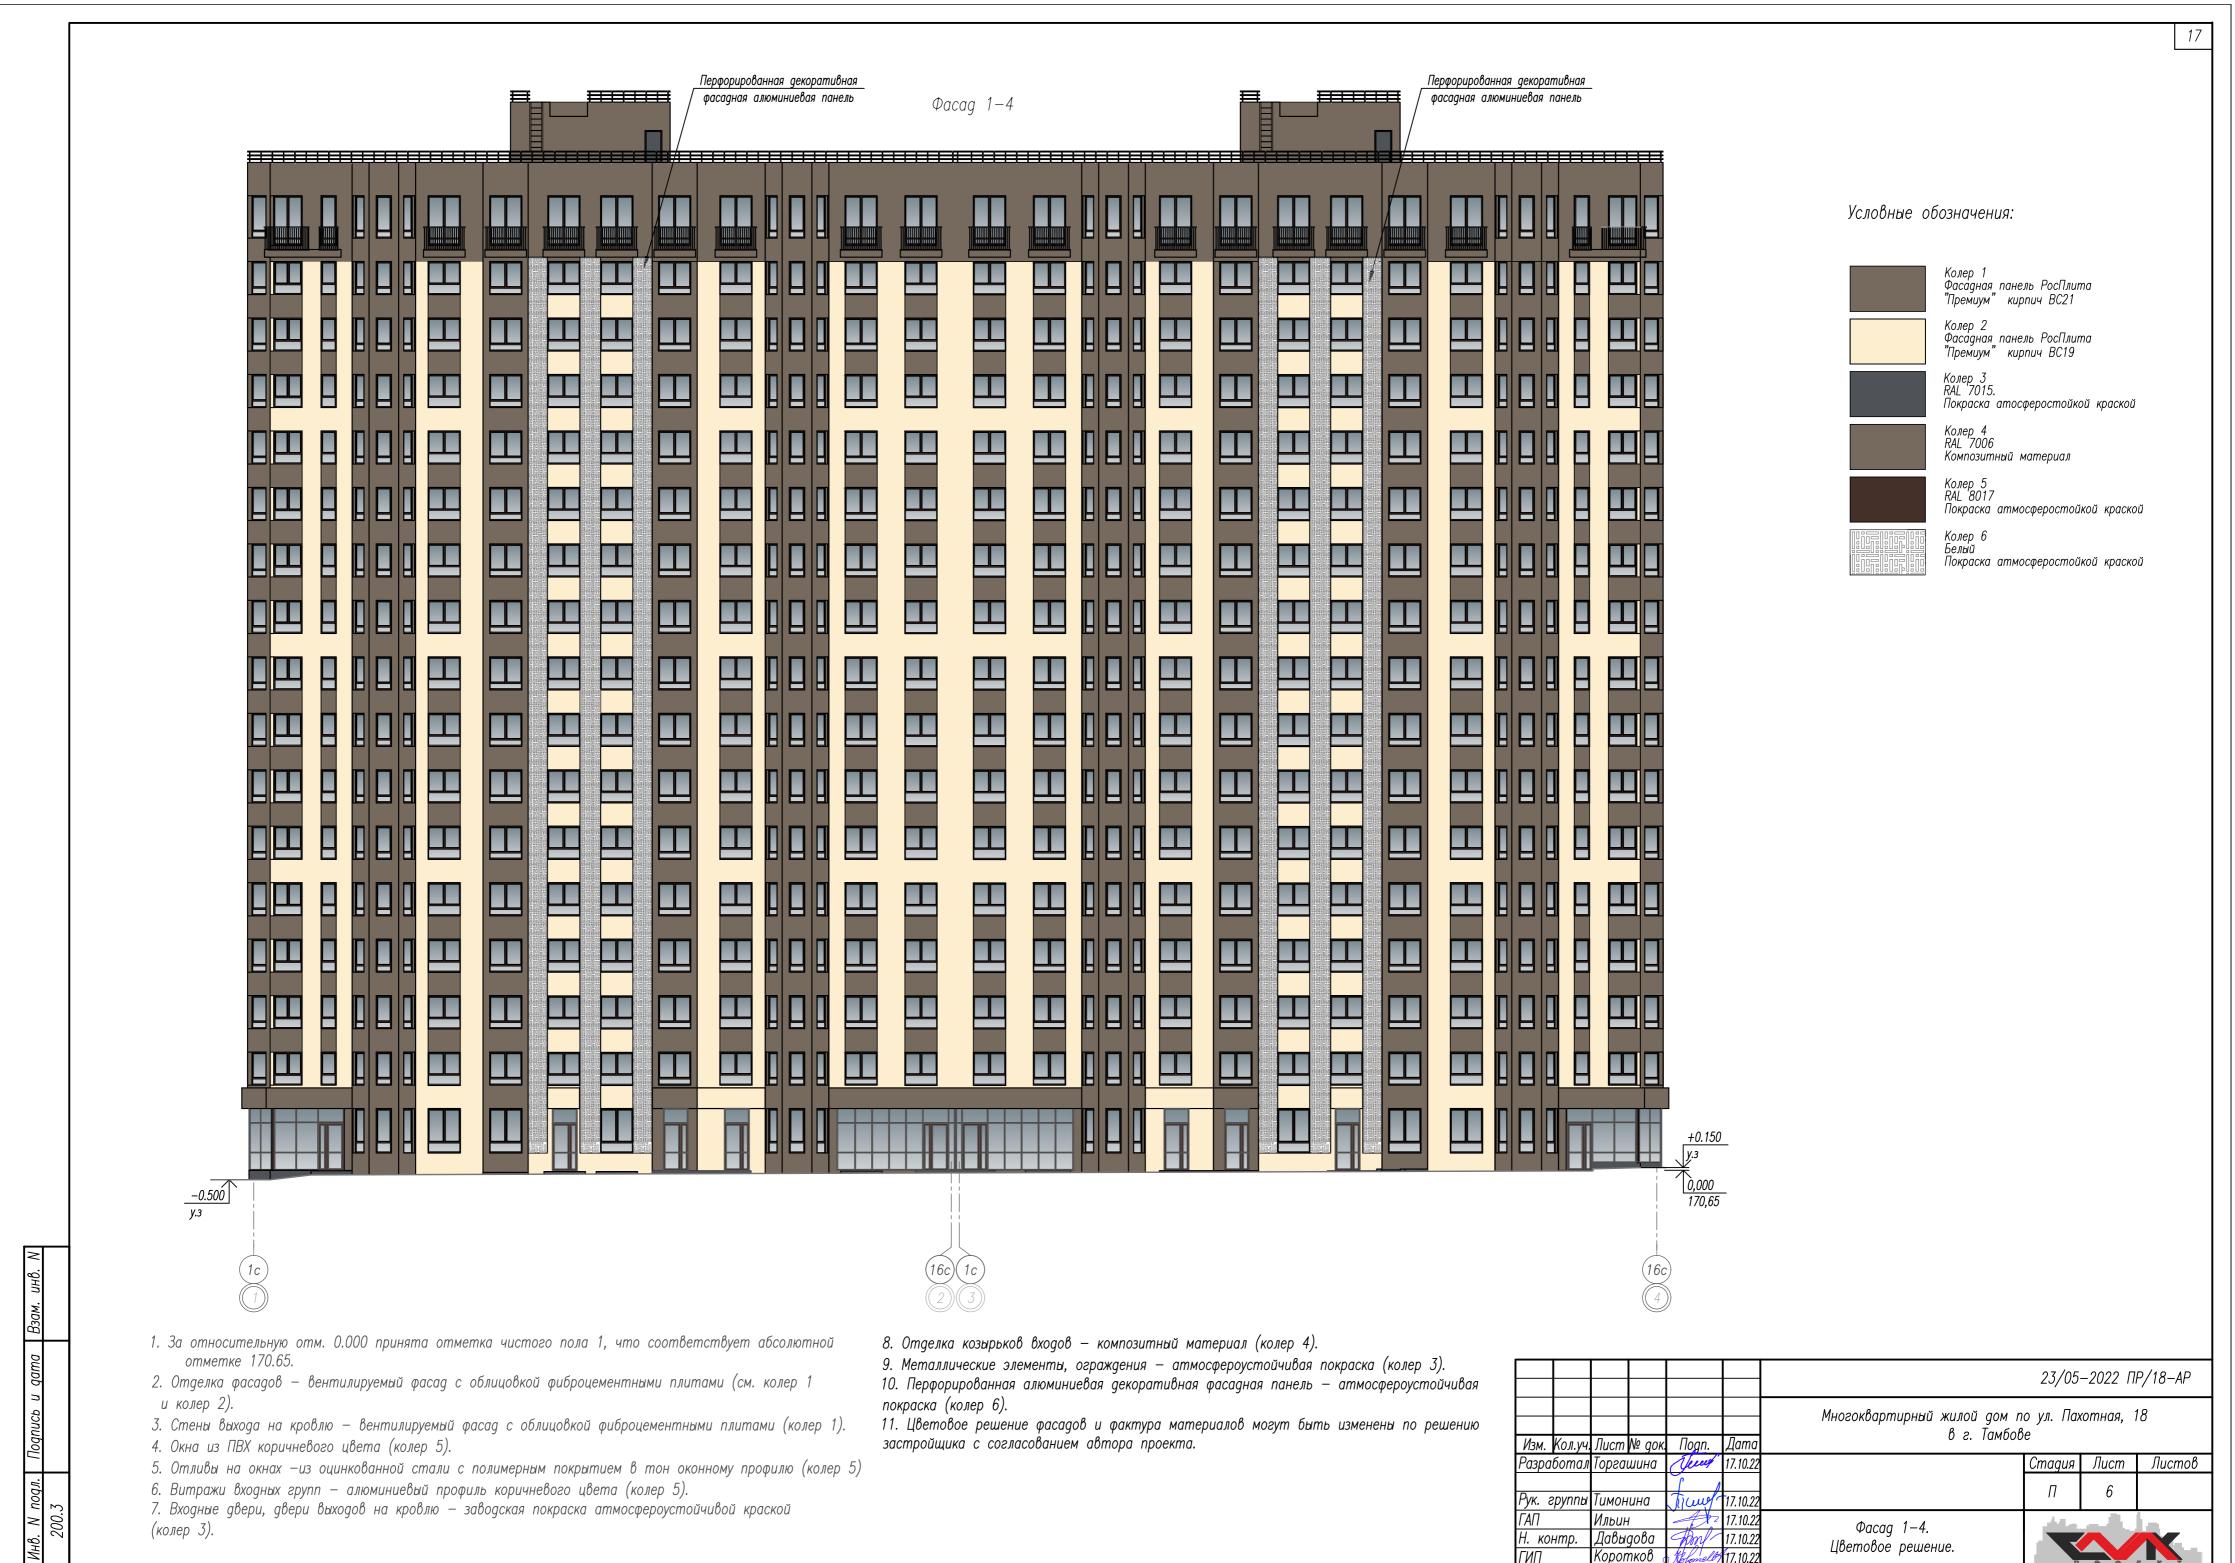

рмат A2

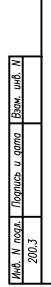

	Экспликация помещ	ений		
N n.n.	Наименование	Eg. изм.	Кол-во	Kan пом
	блок-секция в осях 1-	-2		
1	Коридор	M ²	5.80	
2	Электрощитовая жилого дома	M ²	8.68	
3	Узел связи	M ²	4.98	
4	Электрощитовая помещений общественного назначения	M ²	7.87	
5	Техническое помещение	M ²	6.35	
6	Коридор	M ²	14.07	
7	Узел учета	M ²	6.09	
8	Подвал	M ²	474.97	
	Итого:	M ²	528.81	
	блок-секция в осях 3-	-4		
9	Коридор	M ²	30.74	
10	Электрощитовая жилого дома	M ²	8.06	
11	ПУИ	M ²	5.33	
12	ИТП	M ²	20.04	

1c 2c

(3c)

Продух 1000х500(h)

(Kc)

₩c/


(FC)

Bc

Бс

Ac

тег.		13	Насосная	M ²	39.99	
мещ.		16	Подвал	м²	430.06	
			Итого	. M ²	534.22	
			Всего	. M ²	1063.03	
	l '					

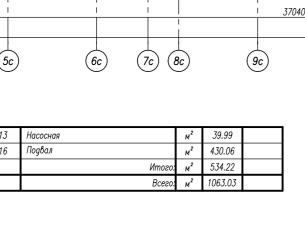

4,98

8

10c) (11c)

(12c)

4

Окно 1000x1300(h)

Продух 1000х300(h) /

1. За отм. 0.000 принят уровень чистого пола коммерческих помещений 1 этажа, что соответствует абсолютной

<u>419.20</u>

1200

15c) 16c 4

Многоквартирный жилой дом по ул. Пахотная, 18 в г. Тамбове

23/05-2022 ПР/18-AP

Стадия Лист Листов

Продух 1000х500(h)

-2.470

9c 10c

(11c)

(12c)

Изм. Кол.уч. Лист № док. Под<u>п</u>. Дата

Н. контр.

14

(8c)

-2.570

30,74

-2.470

20,04

(5c)

(4c)

6c 7c

(12)

11 10 -2.470

11 <u>-2.470</u> <u>5,33</u>

Продух 1000х500(h) /

74500

(2c)

(3c)

16c 1c 2 3

-2.570

Продух 1000х300(h)

(14c)

(13c)


14,07

-2.470

474.97

отметке 170.65. 2. Разрез 1–1 см. раздел КР.

План подвала

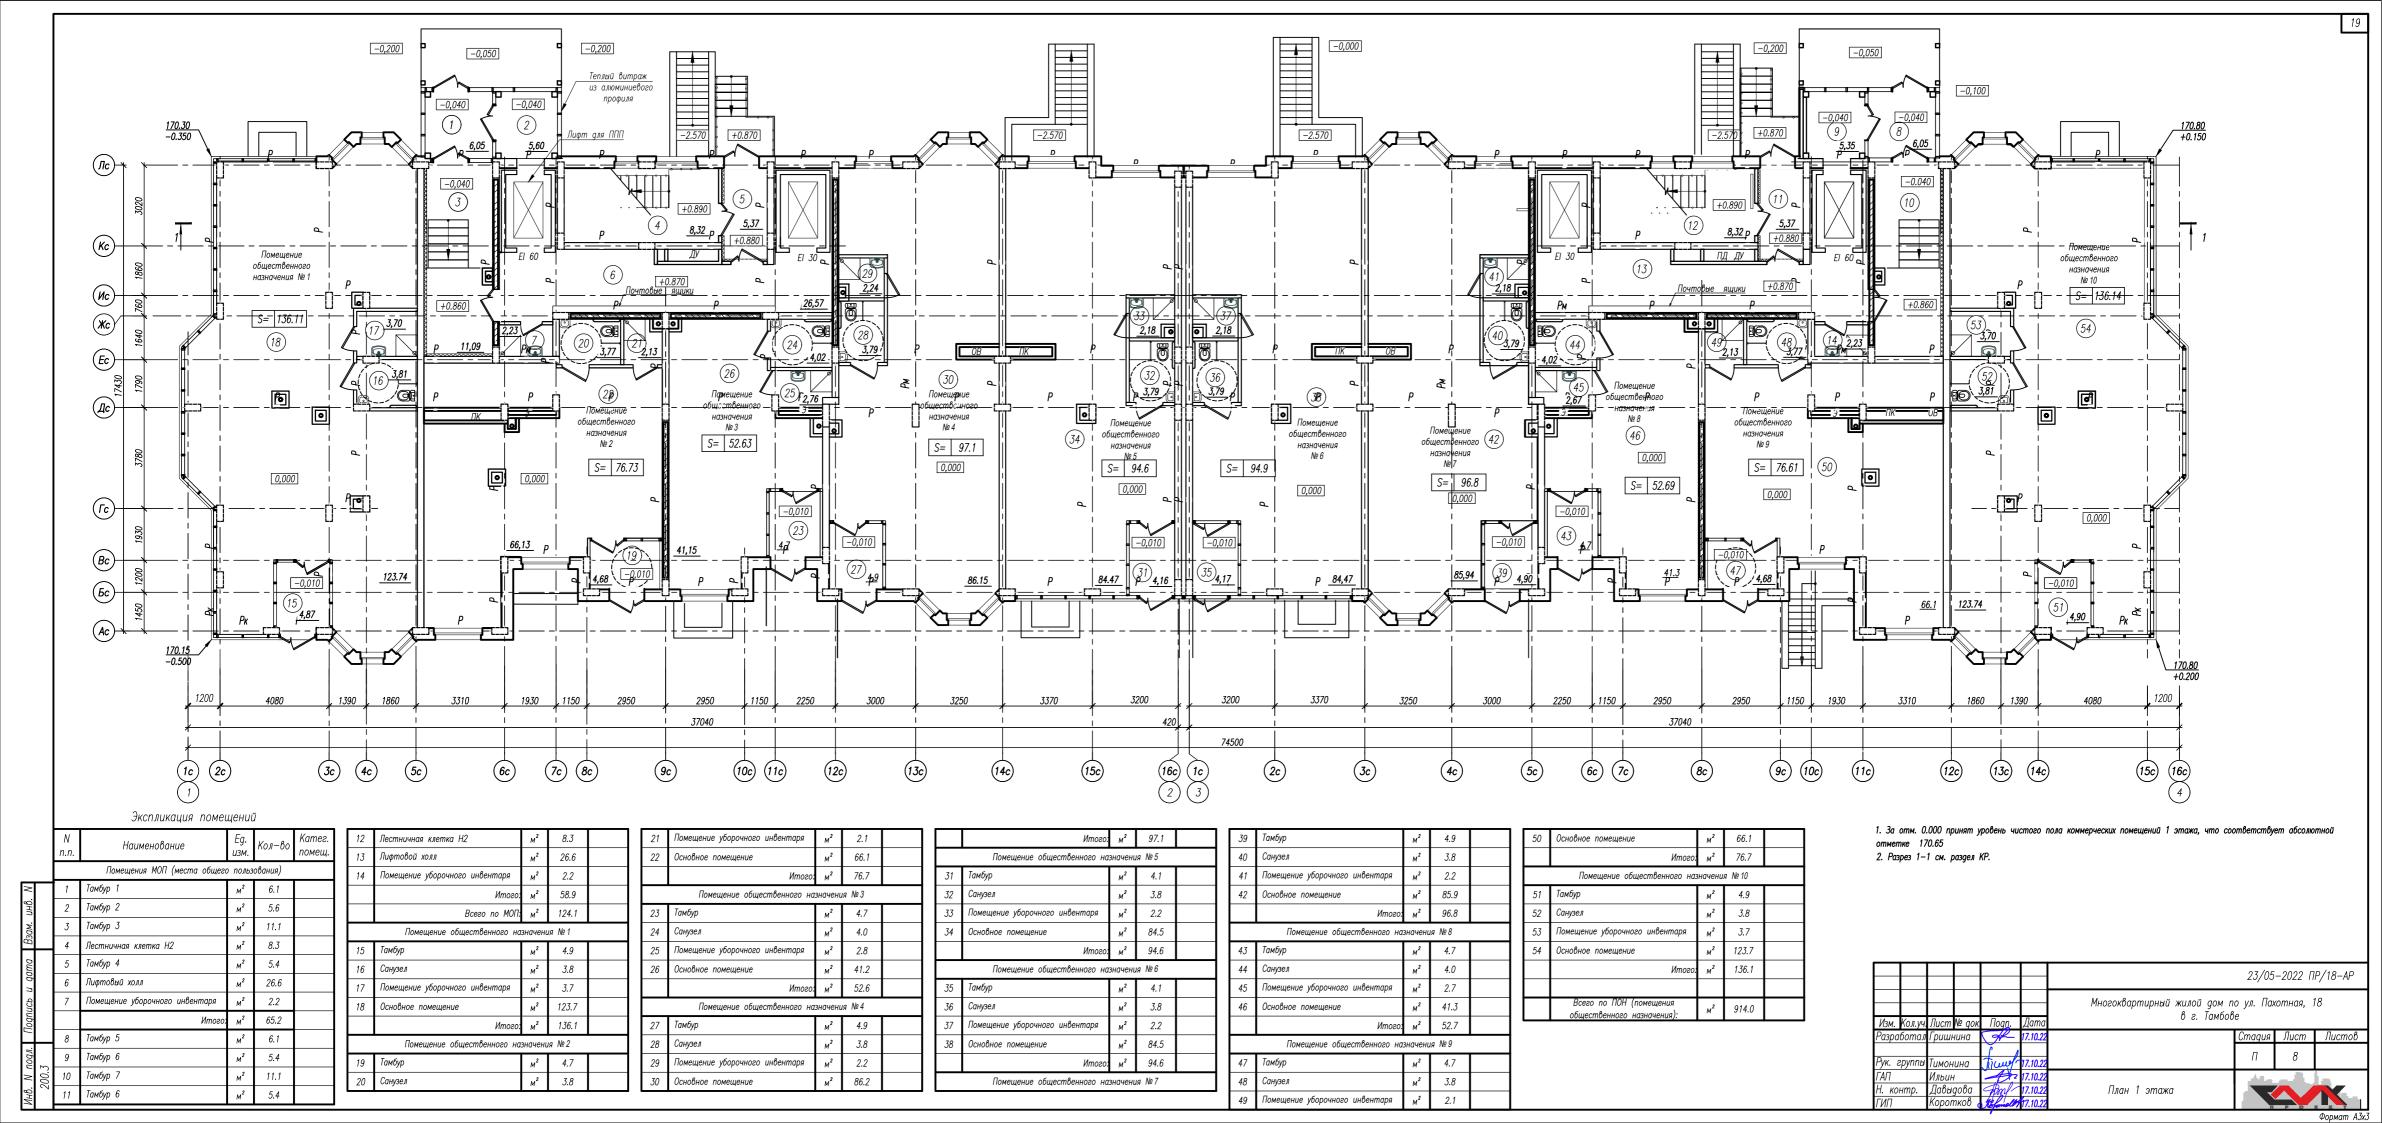

(Xc)

(Ac)

блок-секция в осях 1-2 Лестничная клетка Н2 Тамбур-шлюз 5.68 Лифтовый холл 30.96 Межквартирный коридор 13.82 Межквартирный коридор 16.25 75.04 блок-секция в осях 3-4 м² 8.33 Лестничная клетка Н2 5.68 Тамбур-шлюз Лифтовый холл 30.53 Межквартирный коридор 13.82 Межквартирный коридор 16.25 Итого: м² 74.61 Всего: м² 149.65

1c 2c

Наименование

Экспликация помещений

2.67 34.10 5.34 36.77 <u>11.49</u>

Px P <u>5.34</u>

<u>Лифт для ППП</u> <u>Пожаробезопасная</u> зона МГН (M4)

1.390 0 1.39

комната

1.49 42.49

10c) (11c)

(12c)

2.97 43.97

комната

1.6 | 15.51 | 41.16 | 1.49 | 42.65

2.97 44.13

1930

7c 8c

комната

1.75 34.64

3.50 36.39

1.77 38.48

3.53 40.24

(4c)

<u>15.69</u>

(5c)

		Технико	-экон	номические	показате	эли		
٨	l n.n.	Наименование		бл.—секция в осях 1—2			Всего на 2—7 эт.	Примечания %
Γ	1	Жилая площадь квартир	M ²	164.7	164.7	329.4	1976.4	
ľ	2	Общая площадь квартир без учета лоджий	M ²	372.06	372.06	744.12	4464.72	
Γ	3	Общая площадь квартир с учетом коэффициента лоджий — 0.5	M ²	390.56	390.56	781.12	4686.72	
ſ	4	Общая площадь квартир с учетом коэффициента лоджий — 1	M ²	409.01	409.01	818.02	4908.12	
Γ	5	Количество квартир, в том числе	шт.	9	9	18	108	100.0
ľ		1-комнатная	шт.	7	7	14	84	77.8
ſ		2-комнатная	шт.	2	2	4	24	22.2
		3-комнатная	шт.	0	0	0	0	0.0

(13c)

Жилая

комната

16.09

Жилая

комната

2.1 31.84 59.99

3.49 63.48

6.97 66.96

<u>(4.84</u> +)

Жилая

комната

1.79 58.97

3.57 60.75

15.28

<u>4.49</u>

<u>16.56</u>

p <u>3.23</u>

3200

16c) (1c)

Жилая

комната

Жилая

комната

3200

(2c)

36.94

1.75 38.69

3.50 40.44

Жилая

комната

(14c)

Условные обозначения:

Жилая

комната

2.1 31.84 59.99

3.49 63.48

6.97 66.96

Жилая

комната

1.79 58.97

3.57 60.75

3370

1.2 | 16.09 | 36.94 | 1.75 | 38.69

3.50 40.44

Жилая

комната

1.39

1.49 42.65

9c (10c)

(11c)

2.97 44.13

комната

1.6* 15.51 41.00 1.49 42.49 2.97 43.97

6c 7c

(5c)

<u>16.**2**5</u>

(1) – номер помещения по экспликации

(4c)

Тип квартиры (цифры обозначают количество жилых комнат и тип квартиры)

-5 5 1 ₱ Площадь жилых комнат

15.51 Площадь квартиры (без учета площади лоджий)

41.16 Обшая плошадь квартиры (с учетом плошади лоджий, 1.49 42.65 с коэффициентом 0.5)
2.97 44.13 Обшая плошадь квартиры (с учетом плошади лоджий, с коэффициентом 1)
Площадь лоджий, с коэффициентом 1

Площадь лоджий, с коэффициентом 0.5

						23/05	-2022 П	P/18-AP
и. Кол.уч	Лист	№ док.	Подп.	Дата	Многоквартирный жилой дом п в г. Тамбов		котная, 1	18
работал				17.10.22		Стадия	Лист	Листо
) [П	9	
группы	Тимон	ина	Trung	17.10.22		11	9	
'	Ильин		1	17.10.22		- Alberta		-
контр.	Давыдова		Tonl	17.10.22	План 2—7 этажей			
7	Коротков		Kel all	17.10.22				

1. За отм. 0.000 принят уровень чистого пола коммерческих помещений 1 этажа, что соответствует абсолютной

Жилая

комната

1.1 15.69 32.89

1.75 34.64 3.50 36.39

13.82

Жилая

комната

1860

(12c)

отметке 170.65. 2. Разрез 1-1 см. раздел КР.

1.77 38.48

3.53 40.24

<u>15.69</u>

(14c)

<u>15**,6**9</u>

комната

1.3 | 14.32 | 34.76 | 2.30 | 37.06 | 4.60 | 39.36 |

1.4 11.43 31.43 2.67 34.10 5.34 36.77

15c) 16c

блок-секция в осях 1-2 Лестничная клетка Н2 Тамбур-шлюз 5.68 Лифтовый холл 30.96 13.82 Межквартирный коридор Межквартирный коридор 16.25 75.04 блок-секция в осях 3-4 Лестничная клетка Н2 м² 8.33 Тамбур-шлюз 5.68 Лифтовый холл 30.53 Межквартирный коридор 13.82 Межквартирный коридор 16.25 Итого: м² 74.61 Всего: м² 149.65

1c 2c

Наименование

Экспликация помещений

Лифт для ППП

*

3.69 (T)

4

Жилая

комната

1930

(6c)

7c 8c

1.390 0 1.39

комната

1.6 | 15.51 | 41.16 | 1.49 | 42.65

2.97 44.13

Жилаа

комната

1.49 42.49

2.97 43.97

10c (11c)

(12c)

4,60 4.60

6.65

3 14.32 34.76

12.53

1 77 80.12

3.53 81.88

4080

(4c)

(5c)

⋥⋶⋶⋛

комната

2.30 37.06

(Xc)

Бс

(Ac)

Жилая

комната

1.1 32.89

 1.75
 34.64

 3.50
 36.39

	Технико—экономические показатели											
Ν	n.n.	Наименование			бл.—секция в осях 3—4		Всего на 8—17 эт.	Примечания %				
	1	Жилая площадь квартир	M ²	182.67	182.67	365.34	3653.4					
	2	Общая площадь квартир без учета лоджий	M ²	382.27	382.27	764.54	7645.4					
	3	Общая площадь квартир с учетом коэффициента лоджий — 0.5	M ²	398.1	398.1	796.2	7962					
	1	Общая площадь квартир с учетом коэффициента лоджий — 1	M ²	413.88	413.88	827.76	8277.6					
	5	Количество квартир, в том числе	шт.	8	8	16	160	100.0				
		1-комнатная	шт.	5	5	10	100	62.5				
		2-комнатная	шт.	2	2	4	40	25.0				
		3-комнатная	шт.	1	1	2	20	12.5				

(13c)

Жилая

комната

16.09

36.94

1.75 38.69

3.50 40.44

<u>7.68</u>

Жилая

комната

(14c)

<u>15.14</u>

<u>3.74</u>

<u>15.28</u>

4.49

<u>16.56</u>

3200

16c) (1c)

Жилая

комната

Жилая

комната

3200

(2c)

Жилая

комната

2.1 31.84 59.99

3.49 63.48 6.97 66.96

16.25

<u>(4.84 +)</u>

Жилая

комната

2.2 28.62 57.18

1.79 58.97

3.57 60.75

Условные обозначения:

1) – номер помещения по экспликации

Тип квартиры (цифры обозначают количество жилых комнат и тип квартиры)

(4c)

15 51

1.6 1.3.51 Площадь квартиры (без учета площади лоджий)

Жилая

комната

2.1 31.84 59.99

3.49 63.48

6.97 66.96

Жилая

комната

2.2 28.62 57.18

1.79 58.97

3.57 60.75

3370

1.2 | 16.09 | 36.94 | 1.75 | 38.69

3.50 40.44

<u>8.58</u>

Жилая

<u>1.39</u>0 0 <u>1.39</u>

1.49 42.65

2.97 44.13

комната

 $\begin{array}{c|c}
1.6* & 15.51 \\
\hline
41.00 \\
1.49 & 42.49 \\
2.97 & 43.97
\end{array}$

6c 7c

(5c)

16.25

41.16 Общая площадь квартиры (с учетом площади лоджий,
1.49 42.65 с коэффициентом 0.5)
2.97 44.13 Общая площадь квартиры (с учетом площади лоджий,
с коэффициентом 1)
Площадь лоджий, с коэффициентом 1

Площадь лоджий, с коэффициентом 0.5

\vdash							23/05—2022 ПР/18							
							Многоквартирный жилой дом по ул. Пахотная, 18							
Изм	1. Кол.уч	Лист	№ док	Подп.	Дата	0 2. Tamooo	в г. Тамбове							
Разр	работал	Гриш	нина	H	17.10.22		Стадия	Лист	Листо					
Рук.	группы	Тимон	шна	house	17.10.22		П	10						
ΓΑΠ	ГАП ИЛ	Ильин 4		4	17.10.22		الأرب يرفق		-					
	контр.	Давы		Hom/	17.10.22	План 8—16 этажей		A						
ГИП	1	Konor	nrah	160 16	17 10 22									

1. За отм. 0.000 принят уровень чистого пола коммерческих помещений 1 этажа, что соответствует абсолютной отметке 170.65. 2. Разрез 1–1 см. раздел КР.

15c) 16c

Жилая

1.1 15.69 32.89

1.75 34.64

Жилая

1930

(11c)

9c 10c

3.50 36.39

Жилая

комната

(13c)

(14c)

1860

(12c)

комната

1.3 | 14.32 | 34.76 | 2.30 | 37.06 | 4.60 | 39.36 |

комната

3.1 45.09 78.35 1.77 80.12

3.53 81.88

комната

блок-секция в осях 1-2 Лестничная клетка Н2 Тамбур-шлюз 5.68 Лифтовый холл 30.96 13.82 Межквартирный коридор Межквартирный коридор 16.25 75.04 блок-секция в осях 3-4 Лестничная клетка Н2 м² 8.33 Тамбур-шлюз 5.68 Лифтовый холл 30.53 Межквартирный коридор 13.82 Межквартирный коридор 16.25 Итого: м² 74.61 Всего: м² 149.65

1c 2c

Наименование

Экспликация помещений

Лифт для ППП

3.69

4

Жилая

комната

1930

(6c)

7c 8c

1.390 0 1.39

комната

1.6 | 15.51 | 41.16 | 1.49 | 42.65

2.97 44.13

Жилая

комната

1.49 42.49

2.97 43.97

10c (11c)

(12c)

4,60 4.60

6.65

3 14.32 34.76

12.53

.77 80.12 3.53 81.88

(4c)

(5c)

4080

комната

2.30 37.06

(Xc)

(Ac)

Жилая

комната

1.1 32.89

 1.75
 34.64

 3.50
 36.39

			Технико	-экон	номические	показате	ли		
	N	n.n.	Наименование	Eg. изм.	блсекция в осях 1-2	бл.—секция в осях 3—4		Всего на 8—17 эт.	Примечания %
		1	Жилая площадь квартир	M ²	182.67	182.67	365.34	3653.4	
Ì		2	Общая площадь квартир без учета лоджий	M ²	382.27	382.27	764.54	7645.4	
		3	Общая площадь квартир с учетом коэффициента лоджий — 0.5	M ²	398.1	398.1	796.2	7962	
		4	Общая площадь квартир с учетом коэффициента лоджий — 1	M ²	413.88	413.88	827.76	8277.6	
		5	Количество квартир, в том числе	шт.	8	8	16	160	100.0
			1—комнатная	шт.	5	5	10	100	62.5
			2-комнатная	шт.	2	2	4	40	25.0
			3-комнатная	шт.	1	1	2	20	12.5

Жилая

комната

16.09

Жилая

комната

2.1 31.84 59.99

3.49 63.48 6.97 66.96

16.25

(4.84+)

Жилая

комната

2.2 28.62 57.18

1.79 58.97

3.57 60.75

15.28

4.49

<u>16.56</u>

3200

16c) (1c)

Жилая

комната

Жилая

комната

3200

(2c)

36.94

1.75 38.69

3.50 40.44

<u>7.68</u>

Жилая

комната

(14c)

<u>15.14</u>

(13c)

Условные обозначения:

1) – номер помещения по экспликации

Тип квартиры (цифры обозначают количество жилых комнат и тип квартиры)

(4c)

15.51

Жилая

комната

2.1 31.84 59.99

3.49 63.48

6.97 66.96

Жилая

комната

2.2 28.62 57.18

1.79 58.97

3.57 60.75

3370

1.2 | 16.09 | 36.94 | 1.75 | 38.69

3.50 40.44

Жилая

1.39

1.49 42.65

2.97 44.13

комната

 $\begin{array}{c|c}
1.6* & 15.51 \\
\hline
41.00 \\
1.49 & 42.49 \\
2.97 & 43.97
\end{array}$

6c 7c

(5c)

16.25

1.6 1.3.31 Площадь квартиры (без учета площади лоджий) 1.49 42.65 с коэффициентом 0.5)

1.49 42.65 с коэффициентом 0.5

2.97 44.13 Общая площадь квартиры (с учетом площади лофжий, с коэффициентом 1)

Площадь лоджий, с коэффициентом 1

Площадь лоджий, с коэффициентом 0.5

							23/05—2022 ПР/18—,							
Изм	Кол.уч.	Пист	№ aok	Подп.	Дата	в г Тамбов	Многоквартирный жилой дом по ул. Пахотная, 18 в г. Тамбове							
_	тботал	_		A	17.10.22		Стадия	Лист	Листо					
Рук.	группы	Тимон	шна	Ticus	17.10.22		П	11						
ГАП Н. ка	онтр.	Ильин Давы	н дова	Annl	17.10.22 17.10.22	План 17 этажа								
ГИП		Konor	ทหาห	1 Kb 0 1 14	17 10 22									

1. За отм. 0.000 принят уровень чистого пола коммерческих помещений 1 этажа, что соответствует абсолютной

15c) 16c

Жилая

комната

1.1 15.69 32.89

1.75 34.64

Жилая

1930

(11c)

9c 10c

3.50 36.39

Жилая

комната

(14c)

1860

(12c)


отметке 170.65. 2. Разрез 1–1 см. раздел КР. комната

1.3 | 14.32 | 34.76 | 2.30 | 37.06 | 4.60 | 39.36 |

комната

3.1 45.09 78.35 1.77 80.12

3.53 81.88

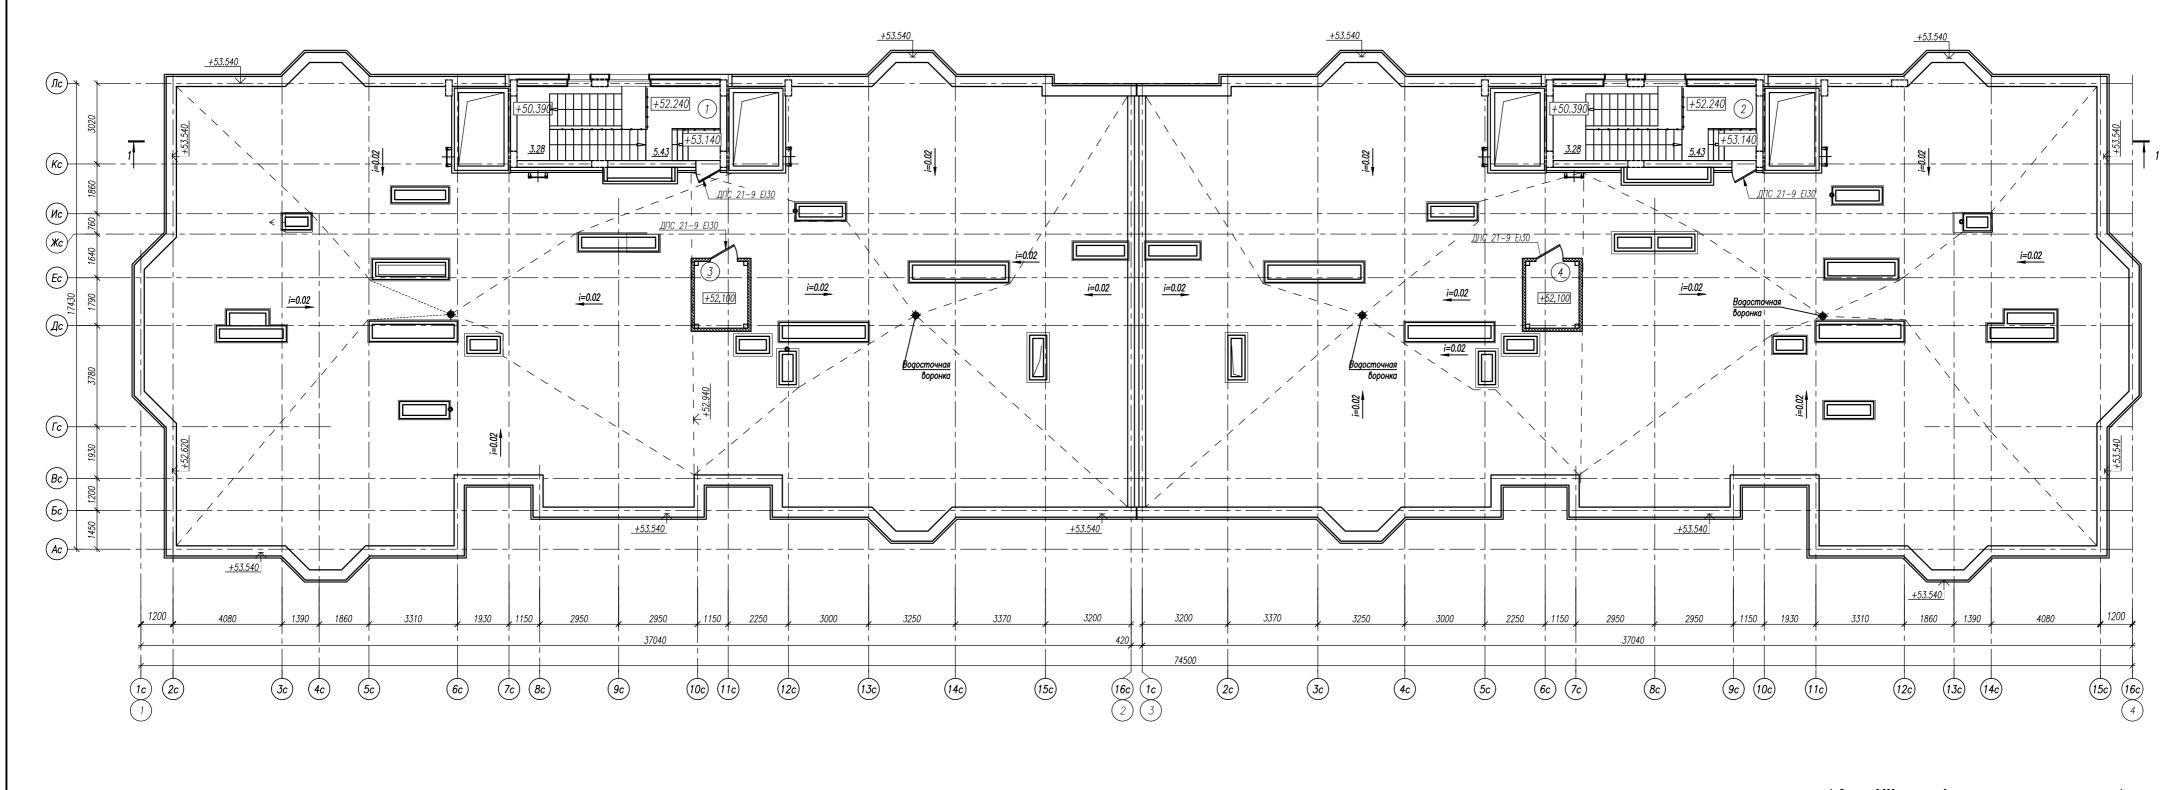

Экспликация помещений

Помещения МОП (места общего пользования)

5.00

5.00

Всего : м² 27.42

Наименование

Помещение под электрику

Помещение под электрику

1. За отм. 0.000 принят уровень чистого пола коммерческих помещений 1 этажа, что соответствует абсолютной отметке 170.65.

Условные обозначения:

1 – номер помещения по экспликации

2. Разрез 1—1 см. раздел КР.

23/05-2022 ΠP/18-AP Многоквартирный жилой дом по ул. Пахотная, 18 в г. Тамбове План на отм. +52.340