

Свидетельство № СРО-П-Б-0030-06-2016 от 19 декабря 2016г.

14-этажный многоквартирный жилой дом со встроенными помещениями общественного назначения по проспекту Ленина, 11 в г. Туймазы РБ

Проектная документация

Раздел 2 Схема планировочной организации земельного участка

ОП-2022-21-ПЗУ

Директор

О.В. Суханов

Р.А.Каныгина

г. Октябрьский 2023г.

ПОЯСНИТЕЛЬНАЯ ЗАПИСКА

Схема планировочной организации земельного участка

Проект разработан в соответствии с требованиями:

- СП 42.13330.2016 «Градостроительство. Планировка и застройка городских и сельских поселений» (Актуализированная редакция);
- Республиканских нормативов градостроительного проектирования, Утвержденных Приказом Министерства строительства и архитектуры Республики Башкортостан от 16 июня 2021г.№232;
- Федерального закона «Технический регламент о требованиях пожарной безопасности»;
- СанПиН 2.2.1/2.1.1.1200-03 «Санитарно— эпидемиологические правила и нормативы» (новая редакция).

Основанием для проектирования является:

- Утвержденный проект планировки территории

Размещение проектируемого дома на генплане и их компоновка выполнены в соответствии с проектом застройки квартала, исходной и разрешительной документации и согласованы с УАиГ и заказчиком-застройщиком.

Характеристика земельного участка

Земельный участок проектируемого дома расположен в по проспекту Ленина,11 в г. Туймазы РБ.

Рельеф в районе проведения работ ровный с общим уклоном в северозападном направлении. Абсолютные отметки поверхности рельефа изменяются в интервале 11735-118,12

Участок свободен от застройки.

пнβ

Взаим.

Обоснование границ санитарно-защитных зон объектов капитального строительства в пределах границ земельного участка

Территория проектируемого жилого дома не попадает в санитарно — защитную зону каких-либо источников загрязнения.

Генеральный план участка выполнен с учетом требований СанПиН 2.2.1/2.1.1.1200-03 «Санитарно — эпидемиологические правила и нормативы» (новая редакция) к разрывам от автостоянок, являющихся источником загрязнения, до фасада здания и площадок для отдыха, игр детей и занятий физкультурой.

Обоснование планировочной организации земельного участка в соответствии с градостроительным и техническим регламентами либо документами об использовании земельного участка

								•			
, дата		Изм.	Кол.уч.	Лист	№ док.	Подп.	Дата	<i>ΟΠ-2022-21-</i>	ПЗУ. ПЗ		
Эп. и		Разработ	ал	Антон	юва				Стадия	Лист	Листов
Подп.								14-ти этажный	П	1	4
		ГИП		Каныг	υнα			многоквартирный жилой дом со			
подл.		Н.контр.		Сухан	ов			встроенно-пристроенными		000	
Инв. № пос							помещениями общественного назначения по проспекту Ленина,11 в г.Туймазы РБ	«Октябрьскнефтегазпроект» г. Октябрьский			

Генеральный план участка выполнен в соответствии с ГПЗУ № РФ-03-4-46-1-01-2023-0014, выданный 09.03.2023 и № РФ-03-4-46-1-01-2023-0015, выданный 13.03.2023 Администрацией MP Туймазинского района Республики г. Башкортостан.

Технико — экономические показатели земельного участка

Участок освоения по ГПЗУ

Площадь участка — 3976,0 м². Площадь покрытия — 2063,0 м². Площадь застройки — 1230,0 м². Площадь озеленения – 683,0 м².

Участок благоустройства

Площадь участка — 5124,0 м². Площадь покрытия — 3211,0 м². Площадь застройки — 1230,0 м². Площадь озеленения — 683,0 м².

Обоснование решений по инженерной подготовке территории, в том числе решений по инженерной защите территории и объектов капитального строительства от последствий опасных геологических процессов, паводковых, поверхностных и грунтовых вод

Инженерная подготовка территории — это комплекс работ по созданию условий для проведения основных работ по благоустройству и озеленению.

Основными задачами инженерной подготовки территории являются:

- подготовка территории под строительство дорог, сооружений, малых архитектурных форм, выравнивание поверхности участков по проектным отметкам, т.е «вертикальная планировка», что непосредственно связано с организацией поверхностного стока дождевых и талых вод;
- вертикальная планировка или организация поверхности, создание нового рельефа с различными его формами.

Организация стока поверхностных вод на объектах — это комплекс инженерных мероприятий, предусматривающих отвод поверхностных вод с территории, осущение и орошение территории объекта путем устройства системы специальных сооружений.

Поверхностный сток образуют ливни, дожди, талые воды. В естественных условиях они стекают по склонам, накапливаются в низинах, образуя бессточные места. Поверхностные воды способствуют процессу эрозии почв, являются причиной образования оврагов, оползней, повышения уровня грунтовых вод и затопления дорог, площадок, сооружений.

Инженерная подготовка территории оѕопиж дома выполнена существующим отметкам, что определяется характером естественного рельефа и вопросами высотной увязки.

В проекте принята открытая система стока воды с территории.

Описание организации рельефа вертикальной планировкой

План организации рельефа проектируемого участка выполнен с учетом существующей вертикальной планировки прилегающей территории проектируемых отметок строящегося дома. Предусмотренные поверхности земли обеспечивают сток дождевых и талых вод в пониженные места рельефа.

Изм.	Кол.уч.	Лист	№ док.	Подп.	Дата

 $O\Pi - 2022 - 21 - \Pi 39.\Pi 3$

Лист 2

подл. % Инв

<u>%</u>

пнв.

Взаим.

и дата

Подп.

Абсолютная отметка чистого пола первого этажа жилого дома 118,15. План организации рельефа выполнен методом проектных горизонталей сечением 0.2 м.

План организации рельефа выполнен с оптимальным балансом земляных работ. Избыточный грунт от устройства фундаментов и корыта под одежду дорожных покрытий используется для насыпи при планировке территории.

Описание решений по благоустройству территории

На участке, отведенном под застройку предусматривается размещение площадок:

- 1. Площадка для отдыха взрослого населения;
- 2. Площадка для сушки белья;
- 3. Площадка для чистки домашних вещей;
- 4. Площадка для парковки легковых автомобилей;
- 5. Спортивная площадка
- 6. Детская площадка

Расчет площадей и размещение площадок выполнен в соответствии с Республиканскими нормативами градостроительного проектирования, утвержденного Приказом Министерства строительства и архитектуры Республики Башкортостан от 16июня 2021г. №232. Расчет выполнен на 169 человек.

Общая площадь жилых помещений жилого дома – 5065,36 м².

Согласно п.2.4.6 Республиканскими нормативами градостроительного проектирования, утвержденного Приказом Министерства строительства и архитектуры Республики Башкортостан от 16июня 2021г. №232. расчетная обеспеченность - 30,0 м².

Расчетные площади площадок

Площадки для игр детей $169 \times 0.4 = 67.6 \text{м}^2$ Спортивная площадка $169 \times 0.5 = 84.5 \text{ m}^2$ Площадка для отдыха $169 \times 0.1 = 16.9 \text{ m}^2$ Для хоз. целей $169 \times 0.03 = 5.07 \text{ m}^2$

Согласно п.4.6

UHB. Nº

Взаим.

и дата

Подп.

№ подл.

Инв

Проектируемые площади площадок

Площадка для игр детей 77,0 м²
Площадка для отдыха 17,0 м²
Спортивная площадка 91,00 м²
Для хоз.целей 38,0 м²

Т.о. размеры площадок приняты не менее расчетных.

Прилегающая к дому территория благоустраивается: проезды, автостоянки, хозяйственные площадки, отмостка, тротуар и площадка для отдыха асфальтируются, детская и спортивная площадки покрываются смесью из глины и гравийно—песчаной смеси.

Для беспрепятственного перемещения инвалидов на креслах-колясках на придомовой территории предусмотрены условия в соответствии с требованиями СП 59.13330.2020, перечисленные в разделе МОДИ.

Свободные от застройки и дорожных покрытий участки засаживаются деревьями, кустарниками и газоном. План озеленения выполнен с учетом

Изм.	Кол.уч.	Лист	№ док.	Подп.	Дата

 $O\Pi - 2022 - 21 - \Pi 39.\Pi 3$

существующих и проектируемых инженерных сетей и в соответствии с требованиями СП 42.13330.2016.

Обоснование схем транспортных коммуникаций, обеспечивающих внешний и внутренний подъезд к объекту капитального строительства

Расположение объекта и подъездных путей обеспечивают условия проезда пожарных машин со всех сторон здания. Со стороны дворового фасада предусмотрен проезд шириной 4,2 м. Удаление от здания не менее — 5,0 м.

Проезд противопожарный 4,2 м в соответствии со ст. 67 Федерального закона «Технический регламент о требованиях пожарной безопасности» для обеспечения подъезда к существующим и проектируемым объектам.

Расчет автостоянок

Согласно п.4.6 ТСН 30-309-2003РБ «Планировка и застройка городских территорий республики башкортостан в условиях реконструкции» для жилого дома необходимо: 0,3 x 92 = 28м/м.

В соответствии с таб.Ж.1 СП 42.13330.2016 Градостроительство. Планировка и застройка городских и сельских поселений предусматривается:

- для офисов - 1844,45:60=30м/м

В соответствии с таб.4 нормативов градостроительного проектирования "Планировка и застройка городских округов, городских и сельских поселений республики Башкортостан" принимаем расчетную обеспеченность общей площадью жилых помещений на человека - 30,0м2/чел.

Расчетная численность принята по общей площади жилых помещений: 5065,36 : 30м2/чел=169чел.

В соответствии с п.3.5.5.20 и п.3.5.5.22 нормативов градостроительного проектирования "Планировка и застройка городских округов, городских и сельских поселений республики Башкортостан" в пределах жилых территорий и на придомовых территориях следует предусматривать открытые площадки (гостевые автостоянки) для парковки легковых автомобилей из расчета 40 м/м на 1000 жителей

Расчет гостевых стоянок: 40м/м х 169 : 1000 = 7м/м

Таким образом общее кол-во необходимых парковочных мест:

28+30+7=69м/м-20%=55м/м в соответствии с п.11.31

СП 42.13330.2016 Градостроительство. Планировка и застройка городских и сельских поселений.

Парковочные места для МГН приняты 10% от общего количества м/м = 6м/м. Из них: 2м/м - 2,5мх5,0м; 4м/м - 3,6мх6,0м

Расчет контейнеров ТБО.

На основании Республиканских нормативов градостроительного проектирования, утвержденного Приказом Министерства строительства и архитектуры Республики Башкортостан от 16июня 2021г. №232, таб.50, удельное накопление твердых отходов на человека в год составляет 225кг (в том числе 73 кг крупногабаритных отходов). При расчетной численности проживающих в проектируемом жилом доме 169 человек, количество отходов в день составляет:

225кг-73кг = 152кг в день.

152кг х 169/365дней = 70кг в день

73кг х 169/365 дней = 34кг в день

Изм.	Кол.уч.	Лист	№ док.	Подп.	Дата

UHB. Nº

Взаим.

и дата

Подп.

№ подл.

Инв

 $O\Pi - 2022 - 21 - \Pi 39.\Pi 3$

При условии вывоза мусора два раза в неделю и при наличии в одном контейнере не более 400кг отходов, а емкость контейнера для крупногабаритных отходов не менее 800 кг их количество составляет: 70кг в день x 7дн.= 490кг в неделю: 2 вывоза в неделю = 245(2 контейнер) 34кг в день х 7дн. = 238кг в неделю: 2 вывоза в неделю = 119 Площадь проектируемой контейнерной площадки составляет 7,5м2, что позволяет разместить 2 контейнера ТБО 1Х1м для раздельного сбора мусора и один контейнер для крупногабаритных отходов. Лист $O\Pi - 2022 - 21 - \Pi 39.\Pi 3$ 5 Дата

пнв.

Взаим.

и дата

Подп.

№ подл.

Инв

Ведомость рабочих чертежей основного комплекта

Лист	Наименование	Примечание
1	Общие данные	
2	Разбивочный план М 1 : 500	
3	План организации рельефа М 1 : 500	
4	План земляных масс	
5	План покрытия М 1 : 500	
6	План озеленения М 1 : 500	
7	Съезды с тротуаров на проезжую часть	
8	Конструкции дорожных одежд	
9	План расположения малых архитектурных форм М 1 : 500	
10	Сводный план инженерных сетей М 1 : 500	
11	Схема движения транспортных средств на строительной площадке М 1 : 500	

Ведомость ссылочных и прилагаемых документов

Обозначение	Наименование	Примечание
	Ссылочные	
тл 310-5-4	Малые архитектурные формы и элементы благоустройства	
	жилых зон микрорайонов	

Ортпе дказанпа

1. Проект выполнен в соответствии с требованиями СП 42.13330.2016 "Градостроительство. Планировка и застройка городских и сельских поселений".	
2. Основанием для проектирования является ГПЗУ № РФ-03-4-46-1-01-2023-0014, выданный 09.03.2023 и № РФ-03-4-46-1-01-2023-0015 , выданный 13.03.2023 г. Администрацией МР Туймазинского района Республики	
Башкортостан 3. Генплан разработан на топосъёмке, выполненной в 2022г 000 "Региональное кадастровое агенство" г.Туймазы.	
Проект выполнен в соответствии с требованиями экологических, санитарно-гигиенических противопожарных и других норм, и обеспечивает безопасное для жизни и здоровья людей эксплуатацию объекта при соблюдении предусмотренных проектом мероприятий.	
Главный инженер проекта: Каныгина Р.А 2023г дата	

Ведомость жилых и общественных зданий и сооружений

плане		0	Количество				Пл	ощадь, м2		Строительный объем, мЗ	
모	одозначение Одозначение	Этажность	ini	Квар	ımup	застро	ūĸu	одщая	1	E 0	
Номер		Этах	Зданий	3да– ния	всего	Здания	всего	квартир	здания всего	здания	0ce20
1.	Проектируемый жилой дом	12	1	92	92	1230,00	1230,00	5065,36	5065,36		
	встроенно-пристроенные помещения общественного назначения	2	1	-	-	_	-	_	1844,45	-	-
	– надземная часть									34230,88	34230,88
	– подземной части									3962,84	3962,84



Участок проектирования

Технико-экономические показатели

Участок освоения по ГПЗУ

Площадь участка – 3976,0 м2 Площадь застройки – 1230,0 м2 –31%

Площадь покрытия - 2063,0 м2 -52%

Площадь озеленения – 683,0 м2 –17%

Участок благоустройства


Площадь участка – 5124,0 м2


Площадь застройки – 1230,00 м2


Площадь покрытия – 3211,00 м2

Площадь озеленения – 683,0 м2

						0Π – 2022 – 21 –	П3У				
						14-ти этажный многоквартирный жилой дом					
						со встроенно-пристроенными помещениями общественного назначения					
Изм.	Кол.уч.	№док	/lucm	Подипсь	Дата	по проспекту Ленина,11 в	ту Ленина,11 в г.Туймазы РБ				
ГИП		Каныг	:UHQ				Стадия	/lucm	Листов		
Н.кон	нтр	Сухан	ob				П	1			
Разр	ιαδ.	Антонова				11	l				
							000 "Октябрьскнефтегазпроект				
						Общие данные					
								г.Октябры	:KUŪ		

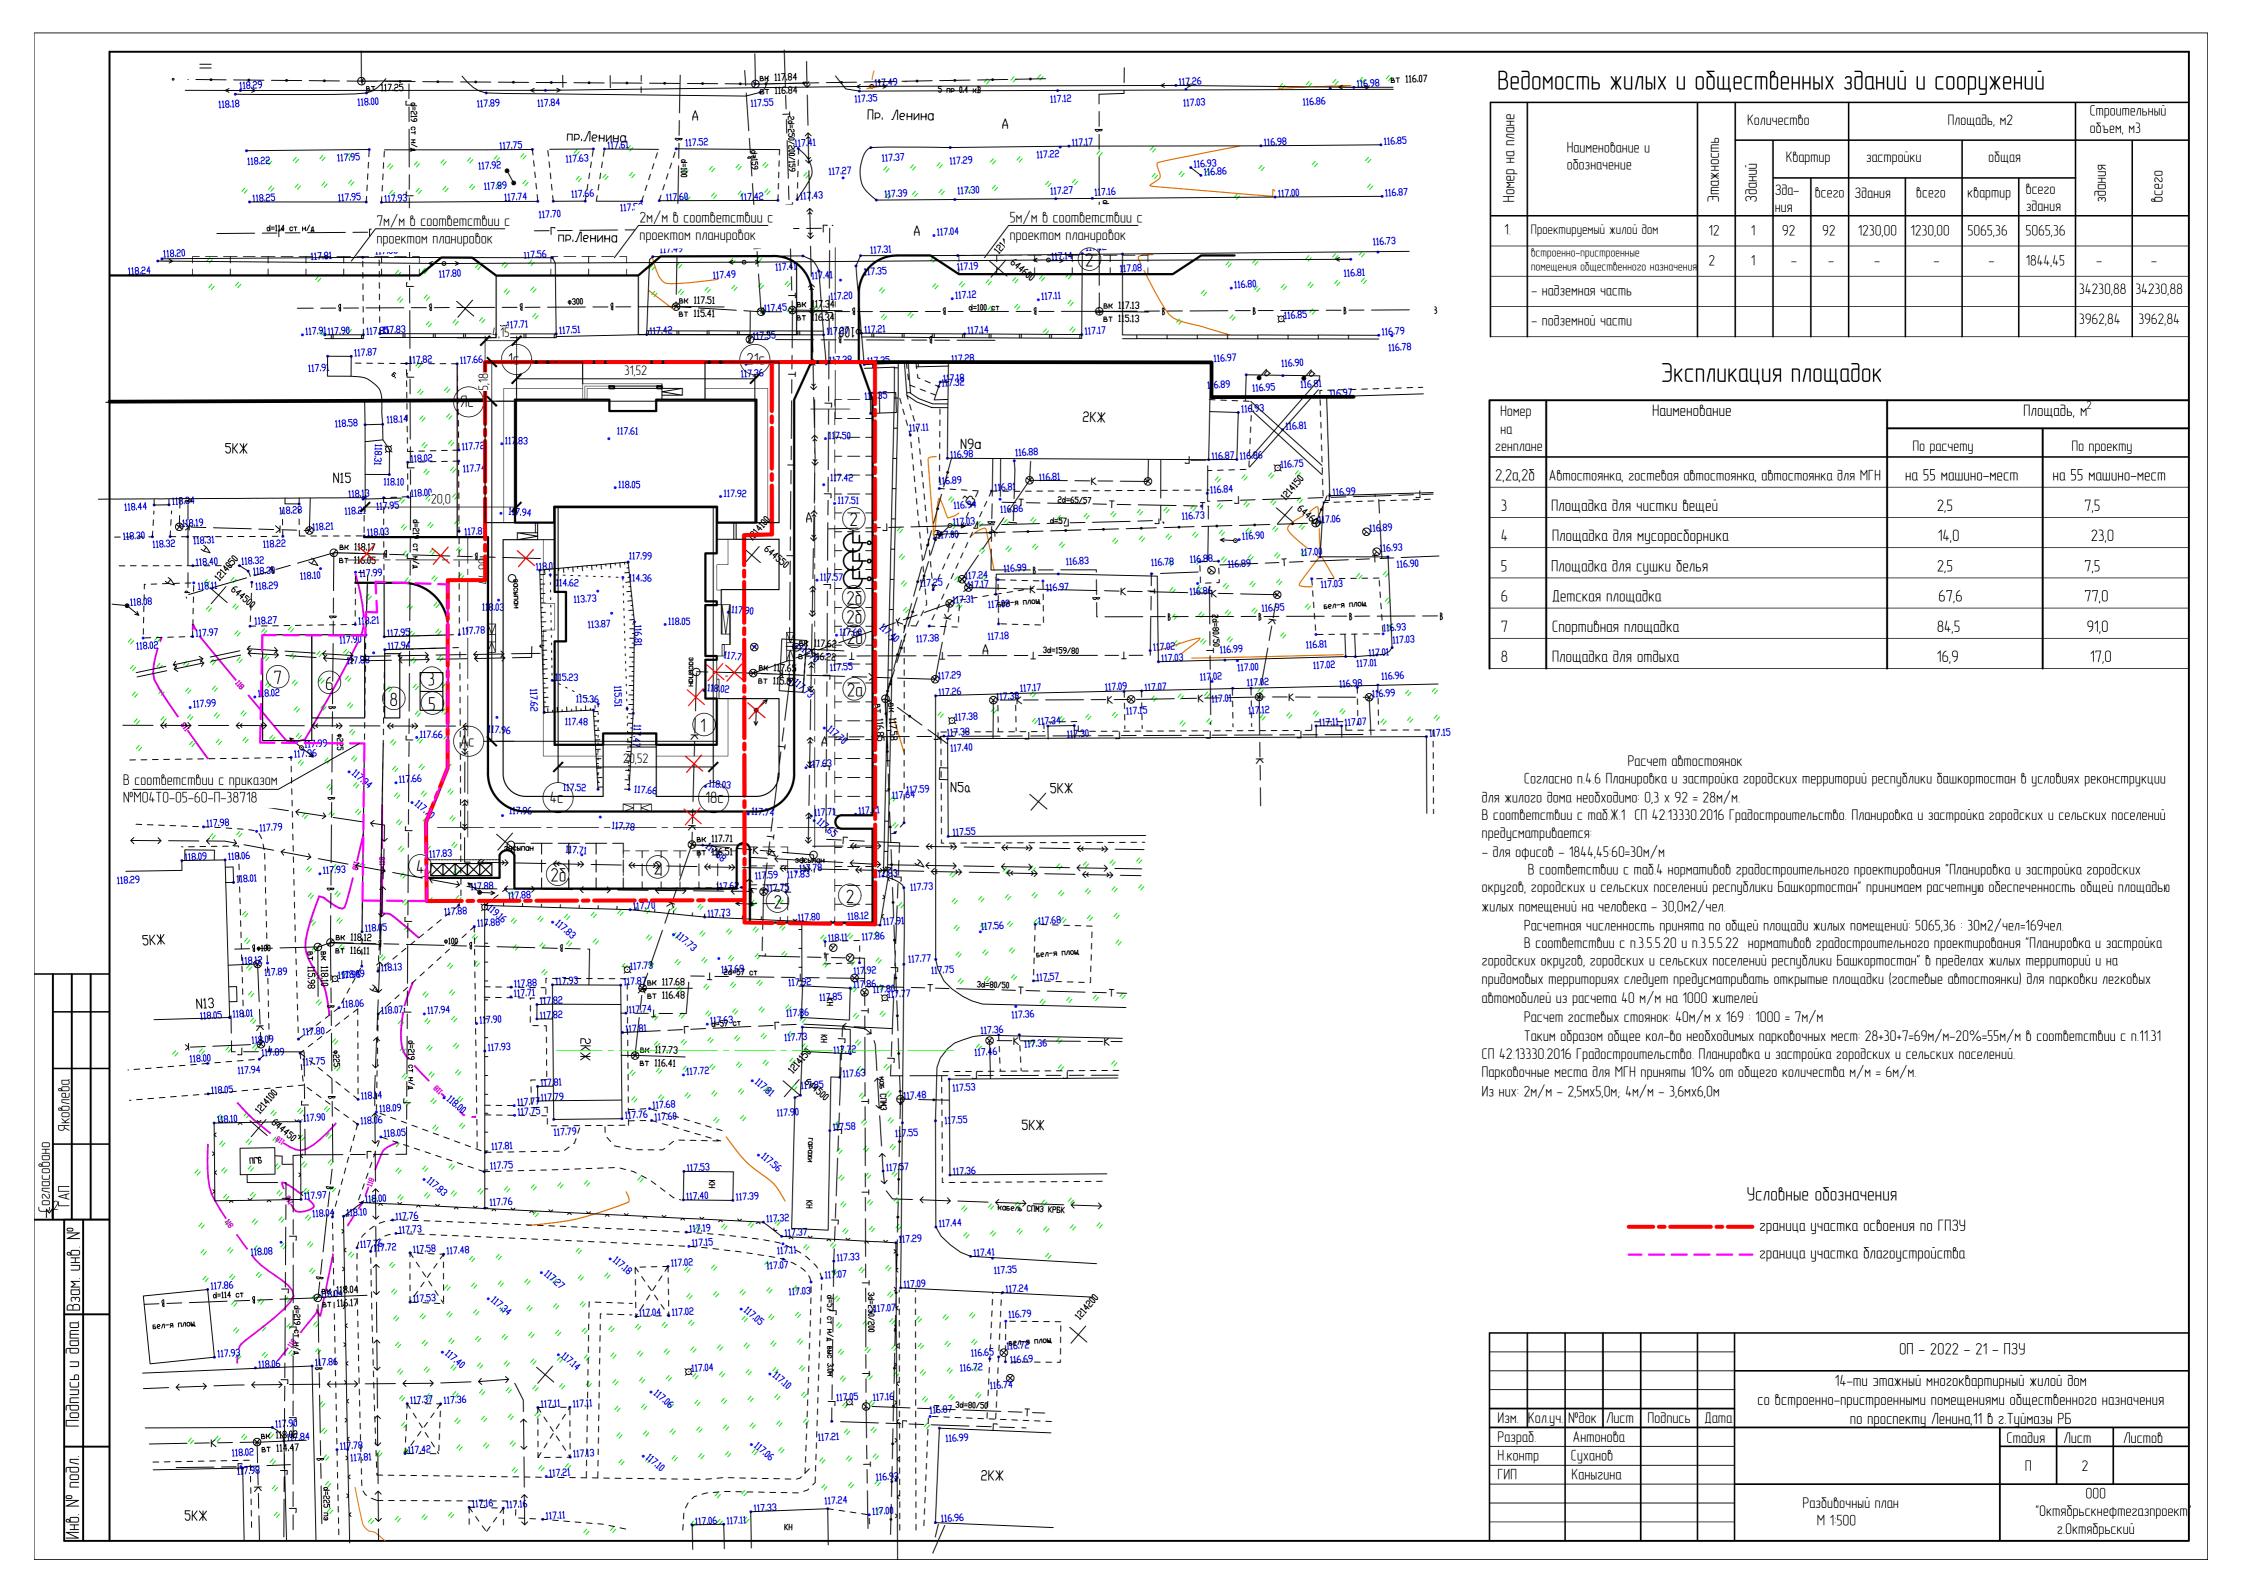

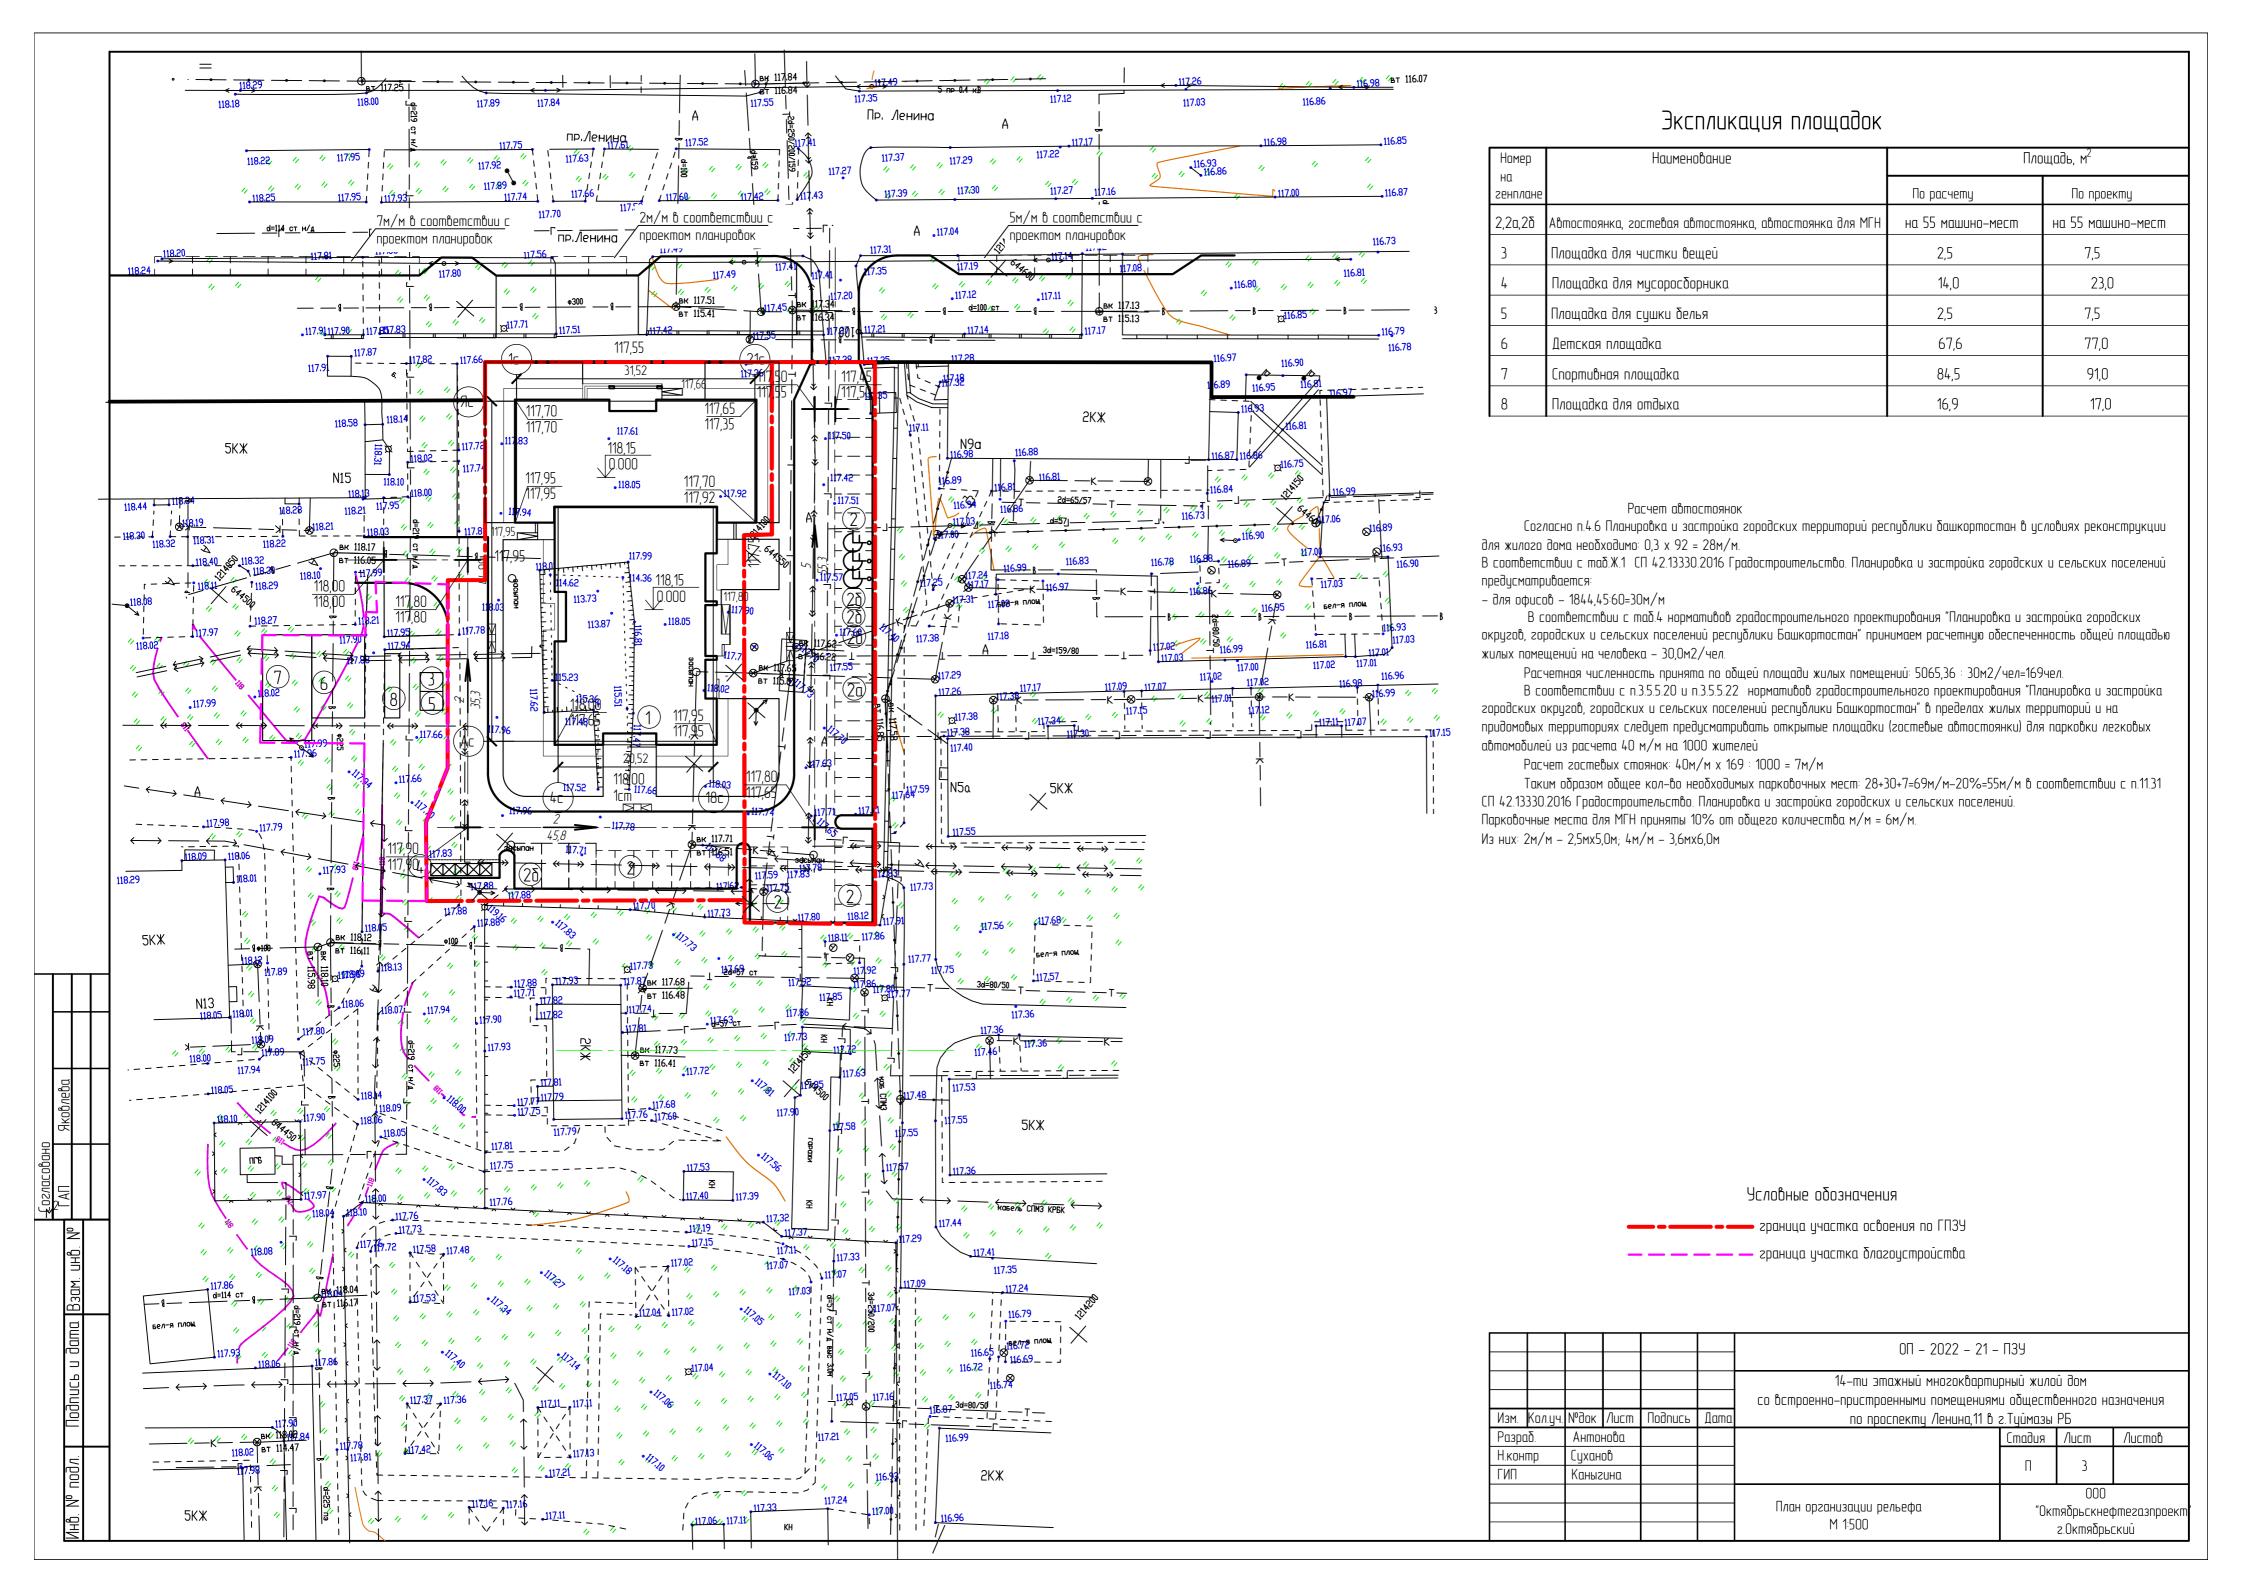

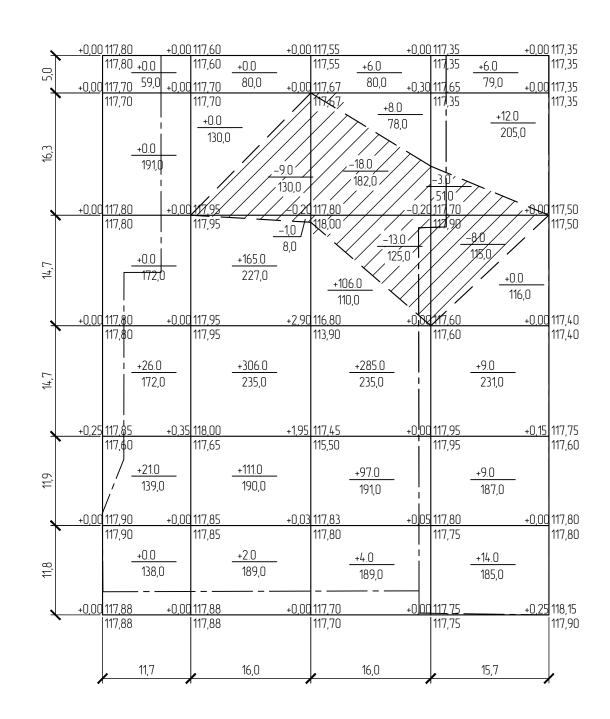


0,м3	насыпь (+))	47,0	584,0	506,0	50,0	0,М3	1187,0
Итог	выемка (-))	_	10,0	31,0	11,0	Bcez	52,0
0,м2	насыпь (+	.)	871,0	1051,0	883,0	1003,0	о,м2	3808,0
Итог	выемка (-	-)	-	138,0	307,0	166,0	Bcez	611,0

Ведомость объёма земляных масс

Количество			
		Примеч.	
насыпь (+)	выемка (-)		
1187,0	52,0		
	214,0		
	6630,0		
	5217,0*		
	1413,0*		
118,7			
1305,7	6896,0		
5590,3			
137,0	1025,0		
888,0			
7921,0	7921,0		
	насыпь (+) 1187,0 118,7 1305,7 5590,3 137,0 888,0	(+) (-) 1187,0 52,0 214,0 6630,0 5217,0* 1413,0* 118,7 1305,7 6896,0 5590,3 137,0 1025,0 888,0 888,0	

					ОП – 2022 – 21 – ПЗЧ					
					14-ти этажный многоквартирный жилой дом					
					со встроенно-пристроенными помещениями общественного назначения					
Кол.уч.	№док	/lucm	Подипсь	Дата	по проспекту Ленина,11 в :	:.Туймазы РБ				
ιδ.	Антон	нова				Стадия	/lucm	Листов		
пр	Сухан	ob Oc								
	Каныг	υнα				11	4			
						000				
					План земляных масс	"Октябрьскнефтегазпроект				
						s.Октябрьски й				
	.δ.	тр Сухано		б. Антонова пр Суханов	б. Антонова пр Суханов	14-ти этажный многокварти со встроенно-пристроенными помещениям Кол.уч. №док Лист Подпись Дата по проспекту Ленина,11 в : δ. Антонова пр Суханов Каныгина	Кол.уч. №док Лист Подпись Дата Со встроенно-пристроенными помещениями обществ б. Антонова пр Суханов Каныгина Стадия Каныгина План земляных масс "Окт	Манагина Манаги		

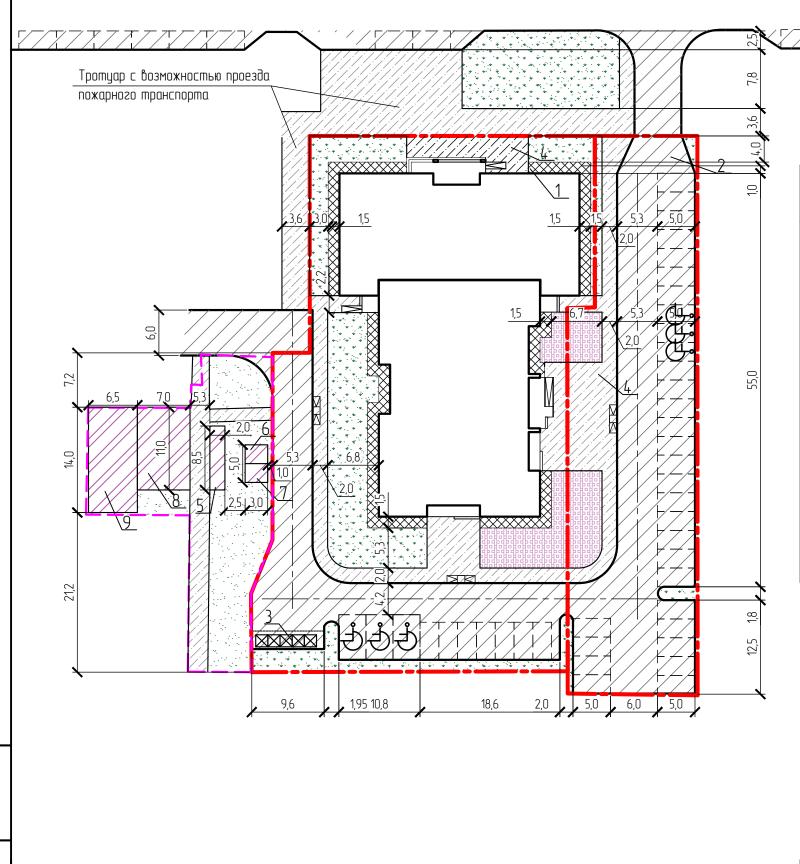


Ведомость тротуаров, дорожек и площадок


Поз.	Наименование	Tun	Площадь покрытия,м ² землеотв./благоуст.	Примечание	
1	Отмостка		123,0		
2	Проезд и автостоянка с бортовым камнем 1 1420,0/406,0				
	марки БР 100.30.15 L=541,0м				
3	Площадка для мусоросборника	III	23,0		
4	Тротуар с бортовым камнем	IV	497,0/124,0		
	марки БР 100.20.8 L=473,0м				
5	Площадка для отдыха	IV	17,0	благоуст.	
6	Площадка для чистки вещей	III	7,5	благоуст.	
7	Площадка для сушки белья	III	7,5	благоуст.	
8	Детская площадка		77,0	благоуст.	
9	Спортивная площадка	II	91,0	благоуст.	
10	Тротуар с возможностью проезда пожарного транспорта	٧	418,0	благоуст.	


Условные обозначения

——— граница участка освоения по ГПЗУ
———— граница участка благоустройства
место парковки МГН


						0П – 2022 – 21 – ПЗУ				
						14-ти этажный многоквартирный жилой дом				
						со встроенно-пристроенными помещениями общественного назначения				
Изм.	Кол.уч.	№док	/lucm	Подипсь	Дата	по проспекту Ленина,11 в г.Туймазы РБ				
Разро	1δ.	Анто	нова				Стадия Лист Листов			
Н.кон	Н.контр		đo				п	г		
ГИП		Каныг	UHΩ				Π 5			
							000			
						План покрытия	"Октябрьскнефтегазпро			
						M 1:500	г.Октябрьский		:кий	

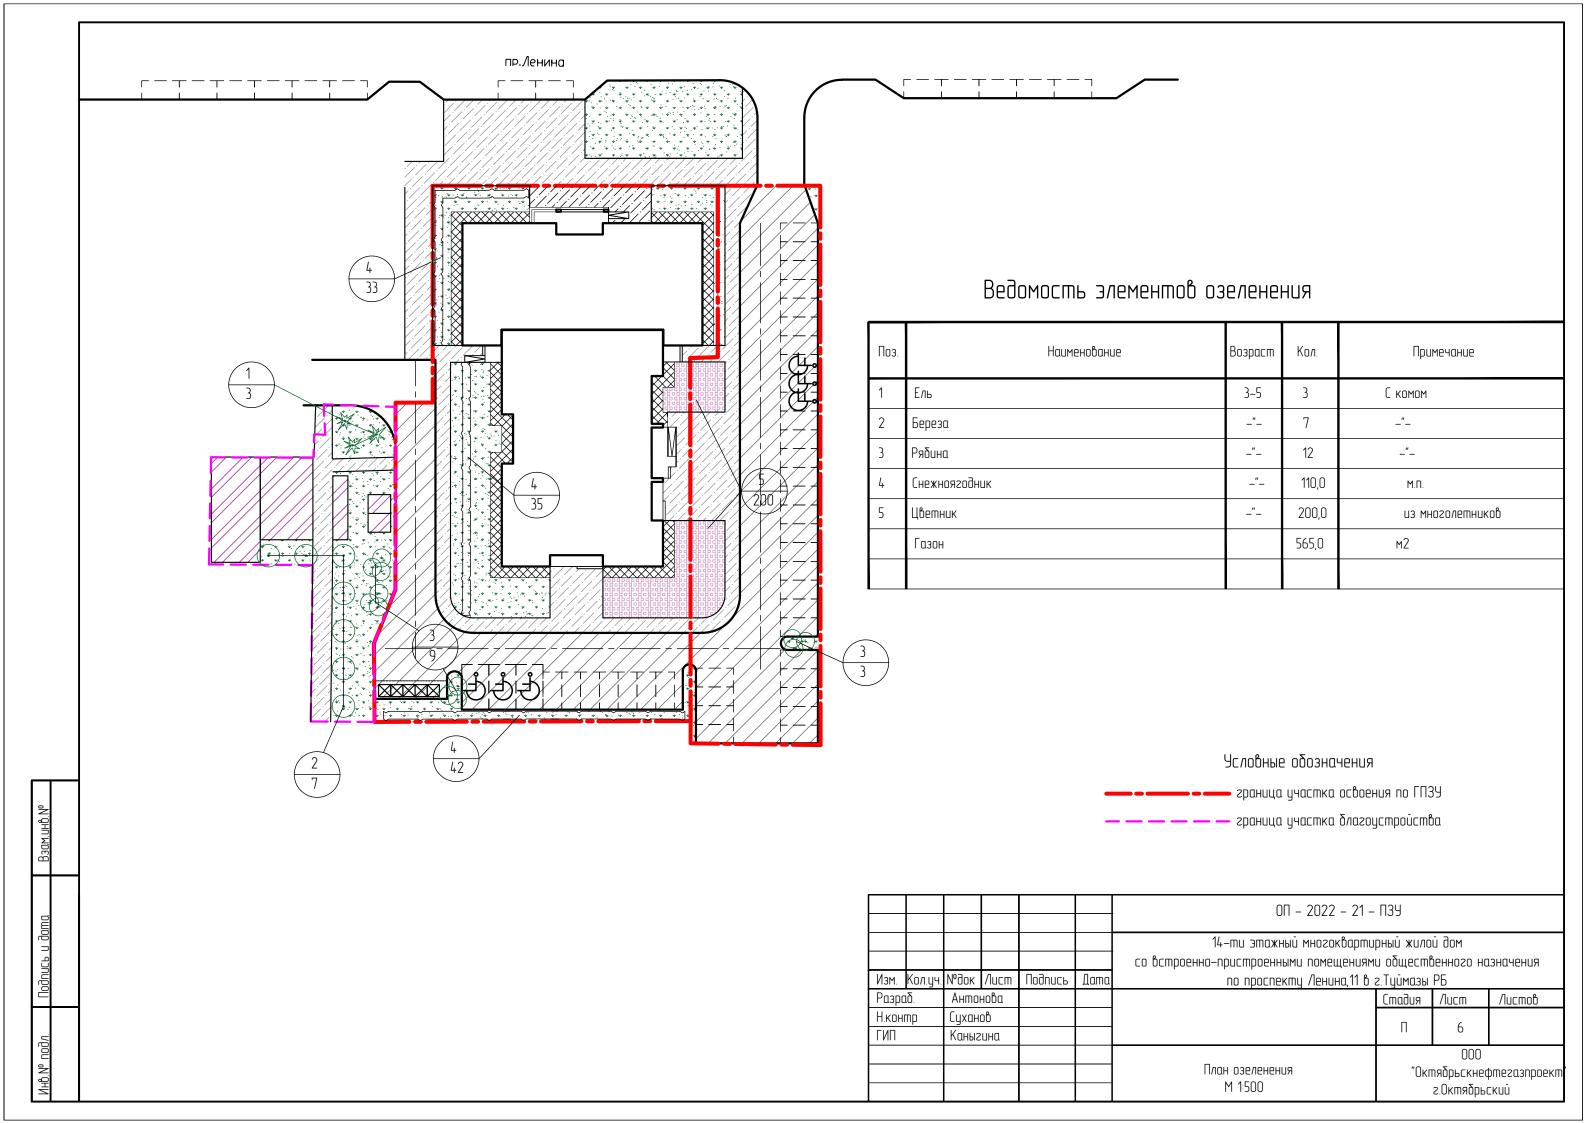

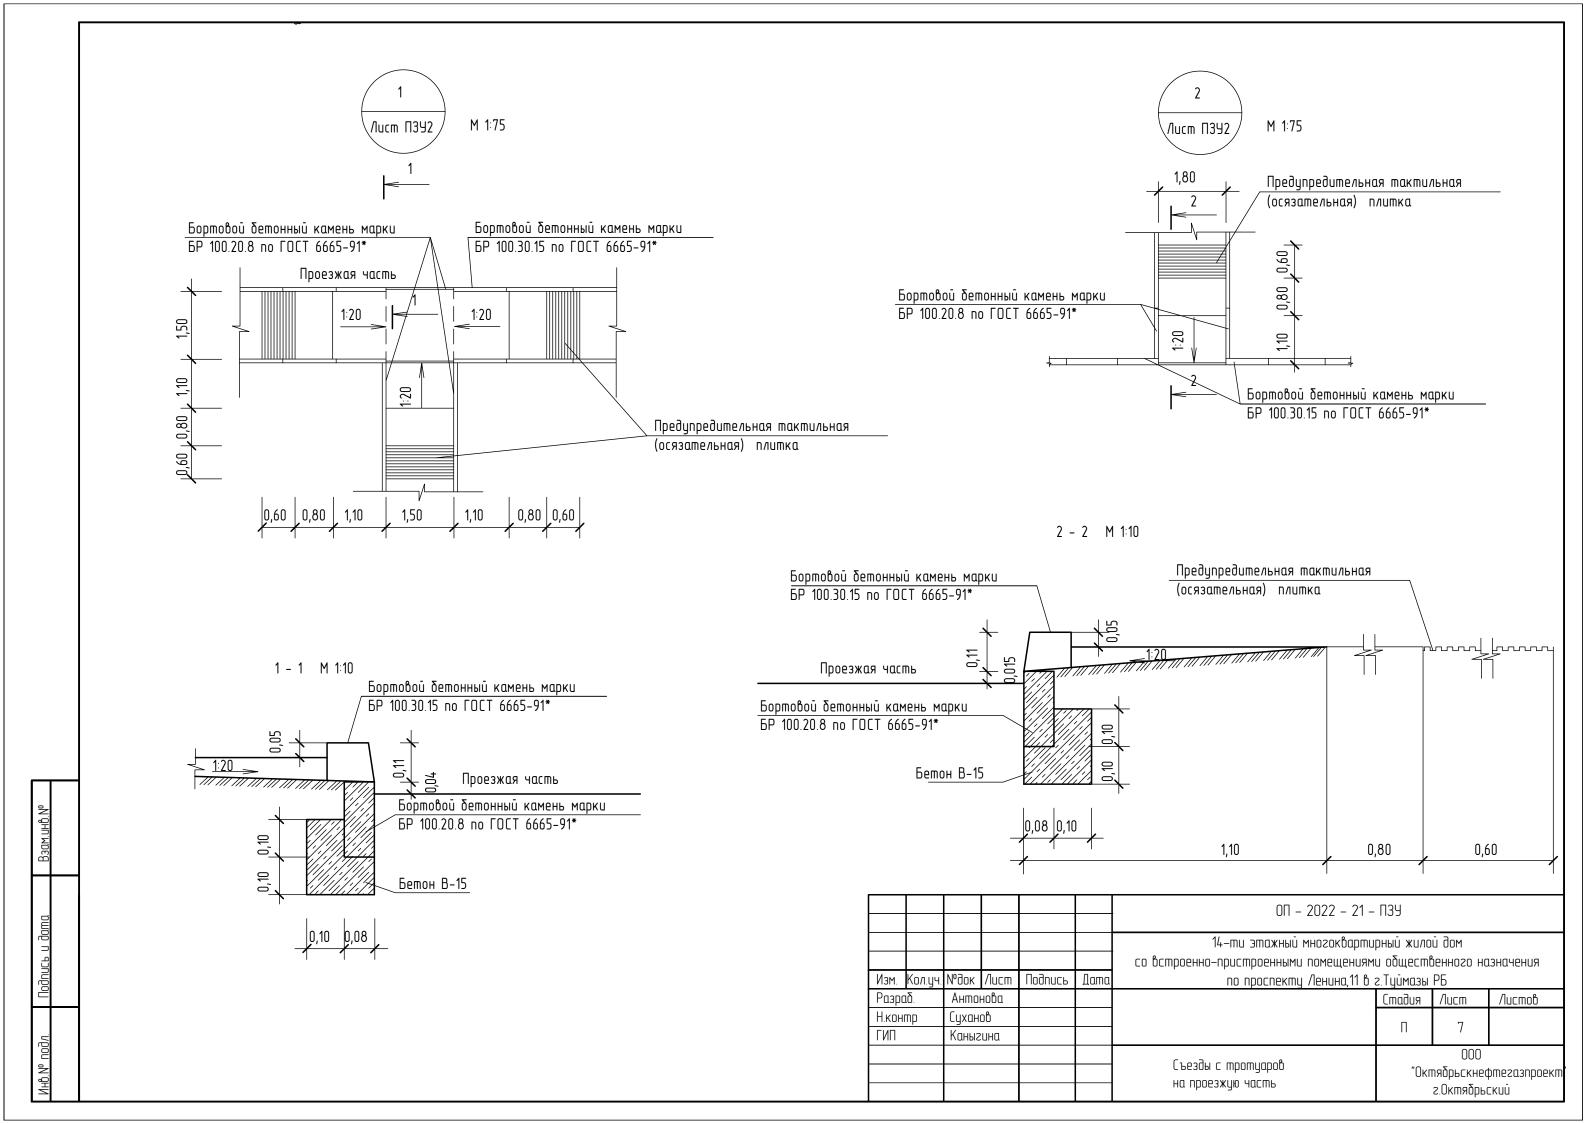

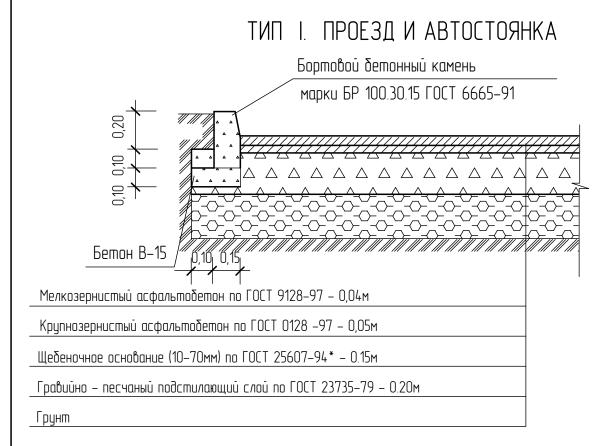


ТИП II. ДЕТСКАЯ И СПОРТИВНАЯ ПЛОЩАДКА

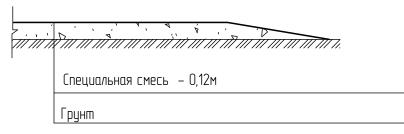

Состав специальной смеси : глина – 30% гравийно – песчанная смесь – 70%

ТИП III. ОТМОСТКА ПЛОЩАДКА ДЛЯ СУШКИ БЕЛЬЯ И ЧИСТКИ ДОМАШНИХ ВЕЩЕЙ ПЛОЩАДКА ДЛЯ МУСОРОСБОРНИКА

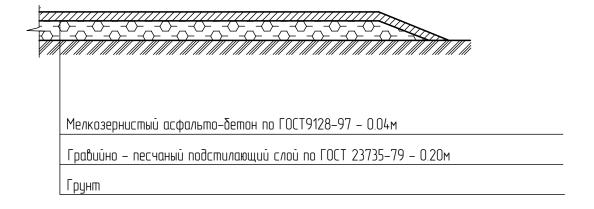

ТИП IV. ТРОТЧАР И ПЛОЩАДКА ДЛЯ ОТДЫХА

Бортовой бетонный камень

марки БР 100.20.8 ГОСТ 6665–91*

Мелкозернистый асфальтобетон по ГОСТ 9128–97 – 0.03м

Щебеночное основание (10–70мм) по ГОСТ 25607–94* – 0.1м

Гравийно – песчаный подстилающий слой по ГОСТ 23735–79 – 0.10м

Грунт

ТИП V. ТРОТУАР С ВОЗМОЖНОСТЬЮ ПРОЕЗДА ПОЖАРНОГО ТРАНСПОРТА

Бетонная тротуарная плитка 1П.7 по ГОСТ 17608-91, h=0,07 м (цвет серый)

Песок, стабилизированный цементом М300 , h=0,05 м

Бетон В15, армированный дорожной сеткой ВрІ D=4мм с ячейкой 150х150 мм, h=0,12 м

Устройство разделительного слоя из ПЭ пленки

Гравийно-песчаная смесь ГОСТ 25607-94*, h=0,10 м

Геотекстиль

Спланированный и уплотненный непросадочный грунт, Куп=0,95

Камень бетонный бортовой
Бр.100.20.8 по ГОСТ 6665-91

Плодородный слой почвы

Обратная засыпка местным грунтом

Бетон В-15

ГОСТ 26663-85*

						0П – 2022 – 21 – ПЗУ				
						14-ти этажный многоквартирный жилой дом				
						со встроенно-пристроенными помещениями общественного назначения				
Изм.	Кол.уч.	№док	/lucm	ПодипсР	Дата	по проспекту Ленина,11 в г.Туймазы РБ				
Разра	1 5 .	Анто	нова				Стадия Лист Листов			
Н.контр		Суханов					П	8		
ГИП		Каныг	:UHQ					0		
						Конструкции дорожных одежд	000 "Октябрьскнефтегазпро г.Октябрьский		•	

