

АРХИТЕКТС

Заказчик: ООО «БАУИНВЕСТ»

«Жилая застройка на пересечении
ул. 40 лет Победы и ул. Героев-Разведчиков.
Закрытая многоэтажная стоянка автотранспорта.
Литер 3.2 – 1 этап строительства, Литер 3.3 – 2 этап
строительства»

ПРОЕКТНАЯ ДОКУМЕНТАЦИЯ

Раздел 2


Схема планировочной организации земельного участка

A01604 –3.2, 3.3 – ПЗУ

Том 2.1

Генеральный план

Директор

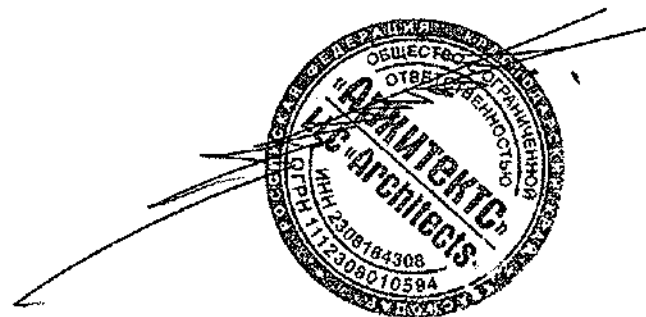

Мех В.Г.

Главный инженер проекта

Уткин Е.Э.

Краснодар, 2016

АРХИТЕКТС

Заказчик: ООО «БАУИНВЕСТ»

«Жилая застройка на пересечении
ул. 40 лет Победы и ул. Героев-Разведчиков.
Закрытая многоэтажная стоянка автотранспорта.
Литер 3.2 – 1 этап строительства, Литер 3.3 – 2 этап
строительства»

ПРОЕКТНАЯ ДОКУМЕНТАЦИЯ

Раздел 2

Схема планировочной организации земельного участка

A01604 –3.2, 3.3 – ПЗУ

Том 2.1

Генеральный план

Краснодар, 2016

Проектируемый участок имеет слабовыраженный рельеф, с перепадом отметок от 27.18 до 27.57, с направлением уклона с запада на юго-восток участка и с незначительными повышениями и понижениями внутри участка.

Перед началом строительства имеющийся плодородный слой почвы срезается на глубину 0,8 м и складывается во временные отвалы с последующим использованием его для устройства газонов и зеленых насаждений. Излишний растительный грунт, в дальнейшем, используется для рекультивации территории.

Въезд на проектируемую территорию осуществляется с ул. Героев-Разведчиков, проезд для пожарных машин и другой спец. техники может осуществляться по тротуару шириной 4.2 м., расположенному вдоль заднего фасада здания, между запроектированными внутриквартальными проездами.

Расположение и ориентация зданий и сооружений на участке выполнены с соблюдением требований СП 42.13330.2011 «Градостроительство. Планировка и застройка городских и сельских поселений. Актуализированная редакция СНиП 2.07.01-89*».

Разрывы между зданиями и сооружениями выдержаны в соответствии с требованиями технического регламента о требованиях пожарной безопасности (ФЗ от 22.7.2008 N 123-ФЗ). Вокруг автостоянки запроектирован круговой объезд шириной 6,0 м по улицам и 4.2 м – по тротуару, для движения пожарных машин, что обеспечивает доступ пожарных и эвакуацию людей из любого помещения.

Запроектированы подъезды и тротуары с возможностью заезда пожарных машин, которые обеспечивают нормальное транспортное обслуживание запроектированного здания и пожарную безопасность объекта.

Покрытие проездов выполнено из асфальтобетона, покрытие тротуаров – из бетонной плитки.

Отмостка вокруг здания запроектирована из асфальтобетона, кроме тех мест, где предусмотрено движение пешеходов, т.е. совмещенная с тротуаром. Отмостка шириной 1 метр с поперечным уклоном от стен здания не менее $i=0,02$.

Для озеленения используется смесь газонных трав, устойчивая к вытаптыванию. Газоны вдоль фасадов здания засаживаются однолетними и многолетними цветами и декоративными кустарниками, что создает благоприятный микроклимат всей территории.

Технико-экономические показатели:

Площадь участка в границе отвода	- 6573.0 м ²
в т.ч. площадь участка 1-го этапа стр-ва	- 3643.0 м ²
площадь участка 2-го этапа стр-ва	- 2930.0 м ²
Площадь застройки (всего)	- 4769.0 м ²
в т.ч. площадь застройки 1-го этапа стр-ва	- 2646.9 м ²
площадь застройки 2-го этапа стр-ва	- 2122.1 м ²

АО1604 - 3.2. 3.3 - ПЗ.ПЗУ

Лист

2

Раздел 2. Схема планировочной организации рельефа

2.1. Характеристика участка.

Площадка проектируемого строительства расположена в восточной части г.Краснодара, на продолжении ул. 40 Лет Победы и Героев Разведчиков.

Данная территория свободна от застройки, находится на бывших сельхоз. угодьях.

Рельеф данной площадки спокойный. Абсолютные отметки колеблются от 27.2м до 27.6м.

В геоморфологическом отношении – это поверхность II надпойменной террасы р. Кубани.

Относится к III району и подрайону III Б, для которого характерны следующие природно-климатические факторы: среднемесячная температура воздуха составляет: в январе – от - 5 до + 2⁰ С, в июле –

от + 21 до + 25⁰ С, среднегодовая температура + 11.8⁰ С. Абсолютный минимум температур зимой составляет – 36⁰ С, абсолютный максимум температур летом достигает +42⁰ С.

Основными факторами, осложняющими строительство и эксплуатацию сооружения, являются сейсмичность района работ и высокий уровень подземных вод.

Сейсмичность района работ и площадки для объектов массового строительства - 8 баллов.

Подземные воды в период изысканий (апрель 2016 года) зафиксированы на глубине 1.6 – 1.7м, что соответствует абсолютной отметке 25.7м.

Нормативная глубина промерзания 0,8м.

2.2. Общие проектные решения

Участок проектируемой многоэтажной стоянки автотранспорта расположен в Прикубанском внутригородском округе г.Краснодара, в квартале на пересечении ул.40 лет Победы и ул. Героев Разведчиков.

На момент проектирования на участке нет строений и сооружений, по участку не проходят существующие инженерные сети. Зеленые насаждения на участке отсутствуют.

АО1604 - 3.2. 3.3 - ПЗ.ПЗУ

Изм.	Ко-	Лист	Модок	Подп.	Дата	Пояснительная записка	Стадия	Лист	Листов
ГИП		Уткин			08.16		Пояснительная записка	П	1
Разработ.		Никулина			08.16	ООО «Архитектс»			

Изм.	Ко-	Лист	Модок	Подп.	Дата	Лист

Изм.	Ко-	Лист	Модок	Подп.	Дата	Лист

ВЕДОМОСТЬ ЧЕРТЕЖЕЙ ОСНОВНОГО КОМПЛЕКТА ЛЭУ

ЛИСТ	НАИМЕНОВАНИЕ	ПРИМЕЧАНИЕ
1	Общие данные Ситуационный план	
2	Схема велоплана М:500	
3	Разбивочный план М:500	
4	План организации рельефа М:500.	
5	План земляных масс	
6	План и конструкции покрытий М:500	
7	Сводный план инженерных сетей М:500	

ТЕХНИКО - ЭКОНОМИЧЕСКИЕ ПОКАЗАТЕЛИ

НАИМЕНОВАНИЕ	Ед.изм.	КОЛИЧЕСТВО	ПРОЦЕНТ	ПРИМЕЧАНИЕ
Площадь участка в границе отбора :	м ²	6573.0	100	
Площадь застройки (всего) :	м ²	4769.0	72	
Площадь твердых покрытий (всего) :	м ²	1107.0	17	
Площадь озеленения (всего):	м ²	697.0	11	
в т.ч. площадь участка 1-го этажа	м ²	3643.0	100	
в т.ч. площадь застройки 1-го этажа	м ²	2646.9	73	
в т.ч. площадь покрытий 1-го этажа	м ²	602.0	17	
в т.ч. площадь озеленения 1-го этажа	м ²	394.1	10	
в т.ч. площадь участка 2-го этажа	м ²	2930.0	19	
в т.ч. площадь застройки 2-го этажа	м ²	2122.1	72	
в т.ч. площадь покрытий 2-го этажа	м ²	505.0	17	
в т.ч. площадь озеленения 2-го этажа	м ²	302.9	11	
		2		
Площадь прилегающего участка	м ²	589.0	100	
Площадь твердых покрытий :	м ²	113.0	19	
Площадь озеленения :	м ²	476.0	81	

СИТУАЦИОННЫЙ ПЛАН

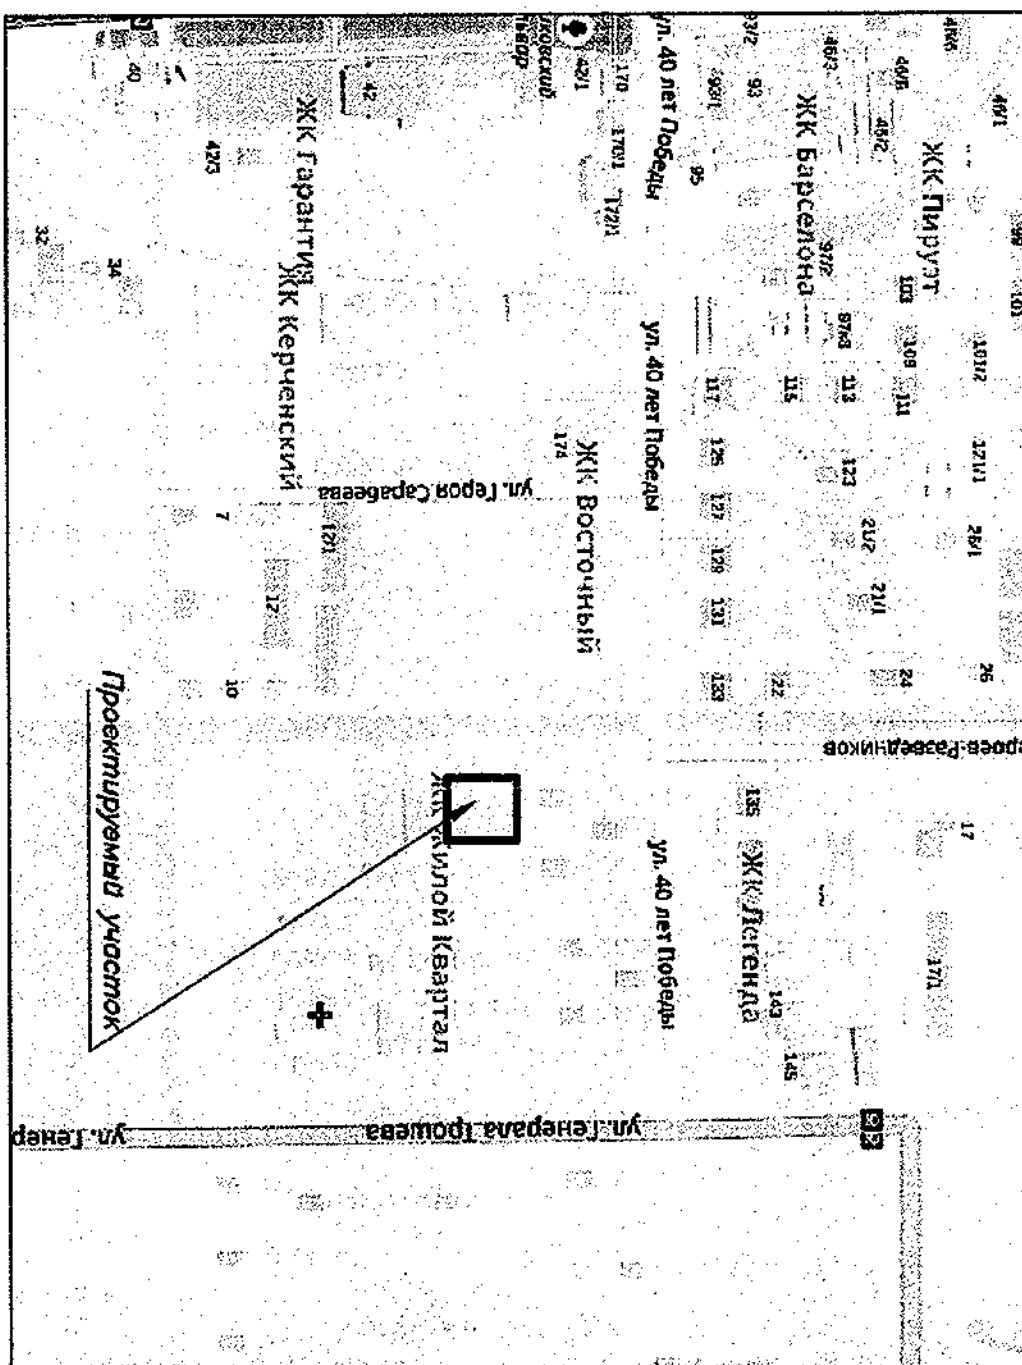


ВЕДОМОСТЬ СВЯЗНЫХ И ПРИЛАГАЕМЫХ ДОКУМЕНТОВ

ОБОЗНАЧЕНИЕ	НАИМЕНОВАНИЕ	ПРИМЕЧАНИЕ
Ссылочные документы		
СПД 2.07.01-89* (СП 42.133.30.2011)	Градостроительство. Планировка и застройка городских и сельских поселений	
Федеральный закон от 22 июля 2008 г. N 123-ФЗ	Технический регламент о требованиях пожарной безопасности	
ГОСТ 25607-2009	Смеси щебеночно-гравийно-песчаные для покрытий и оснований автомобильных дорог и аэродромов	
ГОСТ 6665-91	Камни бетонные и железобетонные бортовые	
ГОСТ 8267-93	Щебень и гравий из плотных водных пород для строительных работ	
ГОСТ 9128-2009	Смеси асфальтобетонные дорожные, аэродромные и асфальтобетон. Технические условия	
Прилагаемые документы		

ОБЩИЕ УКАЗАНИЯ

1. Проект разработан на монографической основе М:1:500, предоставленной заказчиком
2. Система координат городская. Система высот Балтийская
3. За относительную отметку 0,000 принята многоэтапной стоянки - отметка 3.2, 3.3, принята уровень чистого пола первого этажа, что соответствует абсолютной отметке 28,000 на топографической съемке
4. Перечень видов работ, для которых необходимо составлять акты обязательности скрытых работ:
 - разбивка осей зданий и сооружений
 - устройство оснований для стационарных малых архитектурных форм
 - устройство земляного полотна - проезд, тротуар, дорожка, площадок
 - укладка растительного грунта
5. Настоящий проект разработан в соответствии с действующими нормами, правилами, стандартами и обеспечивает безопасную для жизни и здоровья людей эксплуатацию объекта при соблюдении предусмотренных проектом мероприятий

ИЗМ.	КОЛ-ВО	ЛИСТ	ВЕДОМ.	ПОДПИСЬ	ДАТА	ОБЪЕКТ	СТАДИЯ	ЛИСТ	ЛИСТОВ
Разработ	1	Николино	08.16			Жилая застройка на пересечении ул. 40 лет Победы и ул. Героя-Радвигиной. Закрытая многоэтапная стоянка автомобильного транспорта. Листы 3.2 - 1 этап строительства, листы 3.3 - 2 этап строительства	П	1	
ГИП	1	Уткин	08.16				Общие данные		
Н. контр.	1	Николино	08.16						

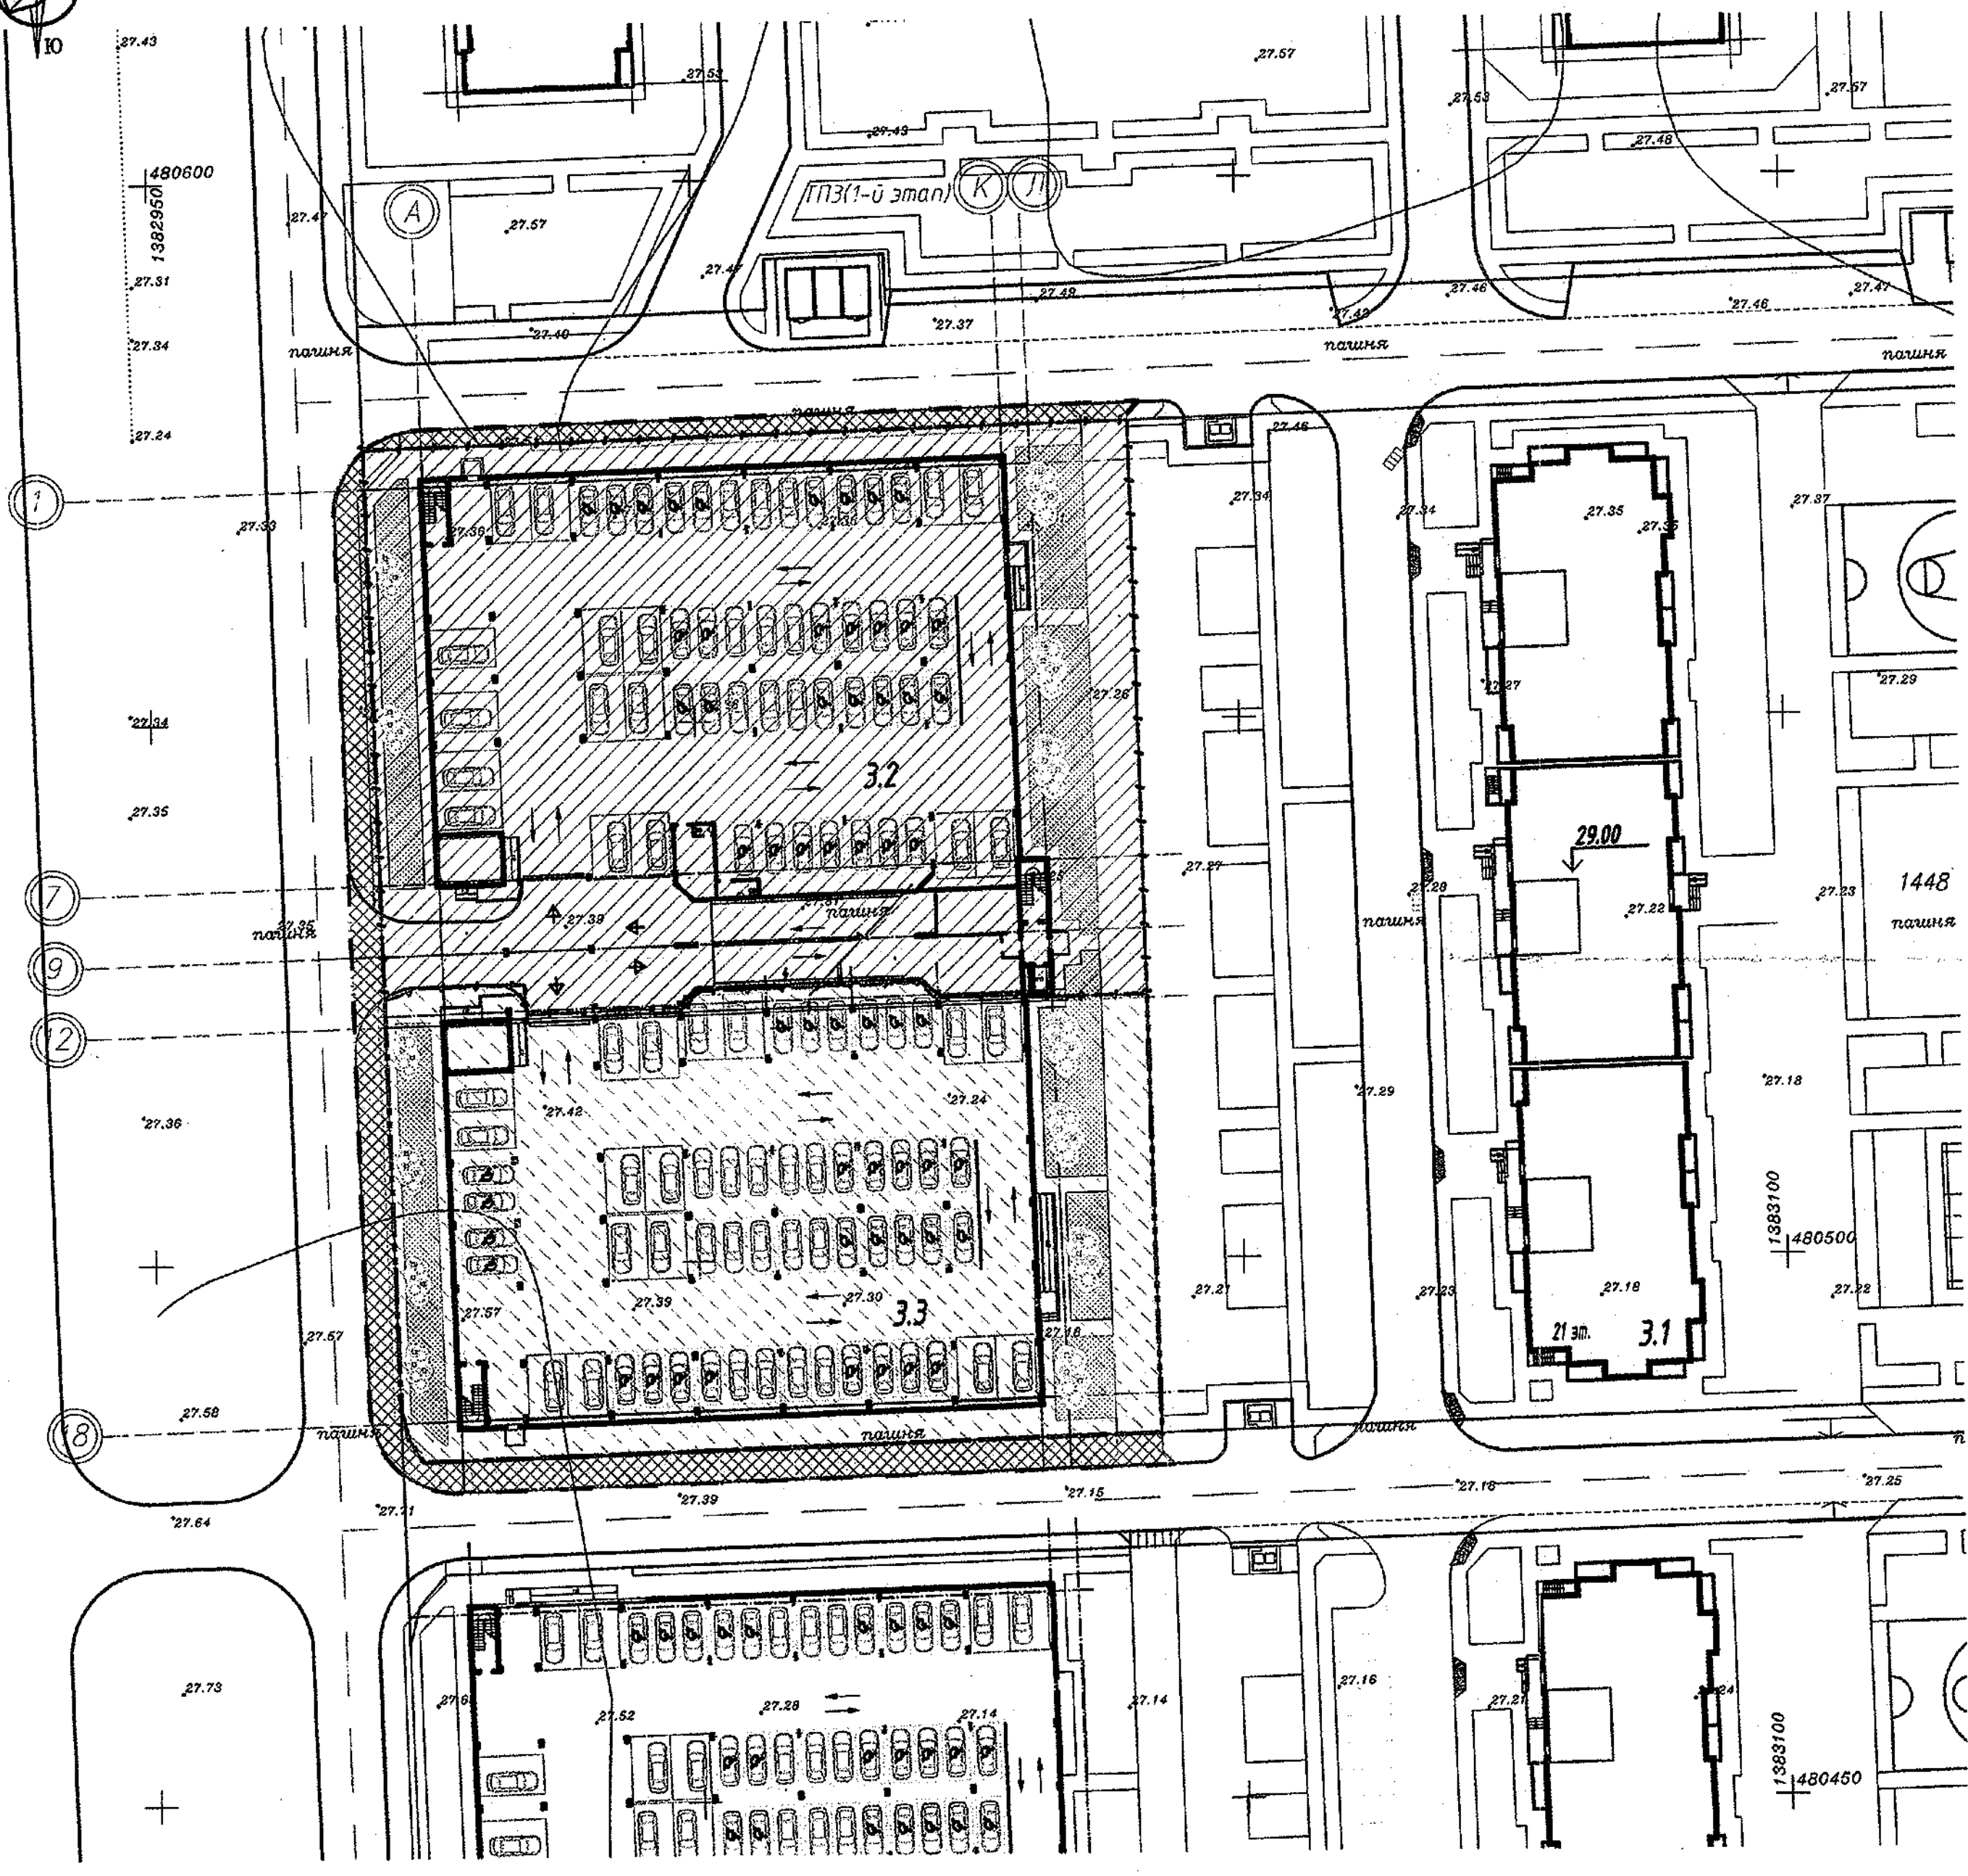

Ведомость зданий и сооружений

№ п/п	Наименование и обозначение	Этажность	Количество		Площадь, м²				Строительный объем, м³		Общая площадь помещений общественного назначения, м²
			Здания	Мест	Застройки		Общая		Здания	Всего	
					Здания	Всего	Здания	Всего			
Жилые и общественные здания											
3.2	Закрытая многоэтажная стоянка	6	1	472	-	2646.9	17485.2	46575.5			
	Литер 3.2 (1 этаж, проектир.)										
3.3	Закрытая многоэтажная стоянка	6	1	449	-	2122.1	16286.7	37612.8			
	Литер 3.3 (2 этаж, проектир.)										

Условные обозначения:

- Граница отвода участка лит.3.2, 3.3
- Граница прилегающего участка
- Граница 1-го этапа строительства
- Граница 2-го этапа строительства

АО1604 - 3.2, 3.3 - ПЗУ					
Жилая застройка на пересечении ул. 40 лет Победы и ул. Героев-Разведчиков					
Закрытая многоэтажная стоянка автотранспорта					
Литер 3.2 - 1 этап строительства, Литер 3.3 - 2 этап строительства					
Изм.	Коп.уч.	Лист	Редок.	Подпись	Дата
Разраб.		Никулина			08.16
Схема планировочной организации земельного участка				Стадия	Лист
Схема генплана				П	2
М 1:500				ООО "Архитектс" г.Краснодар	
ГИП	Уткин				08.16
Н. контр.					08.16

