Жилая застройка по ул.Качинцев в Дзержинском районе г.Волгограда. Жилой дом №3.

ПРОЕКТНАЯ ДОКУМЕНТАЦИЯ

Раздел 2. Схема планировочной организации земельного участка

2/22-ПЗУ

Том 2

Изм.	№док.	Подп.	Дата
1	33	MI	22.11.22
		~ <i>4</i> 9	

OOO "ANM XXI BEK"

Свидетельство СРО-П-088-15122009 №34-702-13/024-04 от 16.10.2013г.

Жилая застройка по ул.Качинцев в Дзержинском районе г.Волгограда. Жилой дом №3.

ПРОЕКТНАЯ ДОКУМЕНТАЦИЯ

Раздел 2. Схема планировочной организации земельного участка

2/22-ПЗУ

Том 2

Директор



И.Н. Доронина

Инв. № подл. Подпи

Обозначение	Наименование	Примечани
2/22-ПЗУ.С	Содержание тома	2
2/22-ПЗУ.ТЧ	1. Общая часть	3
	2. Характеристика земельного участка,	
	предоставленного для размещения объекта	4
	капитального строительства	•
	3. Обоснование границ санитарно-защитных зон	
	объектов капитального строительства в пределах	
	границ земельного участка - в случае необходимости	4
	определения указанных зон в соответствии с	
	законодательством Российской Федерации	
	4. Обоснование планировочной организации	
	земельного участка в соответствии с	
	градостроительным и техническим регламентами	
	либо документами об использовании земельного	5
	участка (если на земельный участок не	5
	распространяется действие градостроительного	
	регламента или в отношении его не устанавливается	
	градостроительный регламент).	
	5. Технико-экономические показатели земельного	
	участка, предоставленного для размещения объекта	7
	капитального строительства	
	6. Обоснование решений по инженерной подготовке	
	территории, в том числе решений по инженерной	
	защите территории и объектов капитального	7
	строительства от последствий опасных	,
	геологических процессов, паводковых,	
	поверхностных и грунтовых вод	
	7. Описание организации рельефа вертикальной	8
	планировкой	
	8. Описание решения по благоустройству территории	8
	9. Обоснование схем транспортных коммуникаций,	
	обеспечивающих внешний и внутренний подъезд к	8
	объекту капитального строительства	
2/22-ПЗУ	Графическая часть	
Лист 1	Ситуационный план размещения объекта капитального	9
JIVICI I	строительства в границах земельного участка	Ð
Лист 2	Схема планировочной организации земельного участка	10
JINCI Z	M 1:500	10
Лист 3	План земляных масс М 1:500	11
Лист 4	Сводный план инженерных сетей М 1:500	12
Лист 5	План организации рельефа М 1:500	13
	Таблица регистрации изменений	14

Из	BM.	Кол.уч.	Лист	№док.	Подпись	Дата	2/22-ПЗУ.	С		
					7.			Стадия	Лист	Листов
Pa	Разраб.		Илюхина		My	06.22		П	1	2
ГИ	1П		Доро	нина	Off-	06.22	Содержание тома			
					1		•	000	"АПМ Х	XI BEK"
Н.	кон	łТ	Доро	нина	Off-	06.22				

1. Общая часть

Проектные решения по разделу выполнены на основании:

- Задания на проектирование;
- Градостроительного плана земельного участка РФ-34-3-01-0-00-2022-1692 от 22.11.2022г.
- Письма Администрации Дзержинского района №01-21/9612-22 от 09.11.2022г.

Проектная документация разработана с использования следующих нормативных документов:

- Постановление Правительства Российской Федерации от 16 февраля 2008г.
 №87 г. Москва «О составе разделов проектной документации и требованиях к их содержанию»;
- Градостроительный Кодекс Российской Федерации;
- Федеральный закон №384-ФЗ от 30 декабря 2009г. «Технический регламент о безопасности зданий и сооружений»;
- Федеральный закон №123-ФЗ от 22 июля 2008г. «Технический регламент о требованиях пожарной безопасности»;
- СП 4.13130.2013 «Ограничение распространения пожара на объектах защиты»;
- СП 52.13330.2016 «Естественное и искусственное освещение»;
- СП 59.13330.2020 «Доступность зданий и сооружений для маломобильных групп населения»;
- СП 54.13330.2022 «Здания жилые многоквартирные»;
- СП 112.13330.2011 «Пожарная безопасность зданий и сооружений»;
- СанПиН 2.2.1/2.1.1.1076-01 «Гигиенические требования к инсоляции и солнцезащите помещений жилых и общественных зданий и общественных зданий и территорий»;
- СП 131.13330.2018 «Строительная климатология»;
- СП 42.13330.2016 «Градостроительство. Планировка и застройка городских и сельских поселений»
- Генеральный план Волгограда, утвержденный решением Волгоградской городской Думы от 29.06.2007 № 47/1112 (в ред. от 28.06.2017 № 58/1680).
- Правила землепользования и застройки городского округа город-герой Волгоград, утвержденные решением Волгоградской городской Думы №5/115 от 21.12.2018.
- СП 34.13330.2021 «Автомобильные дороги».
- СП 31.13330.2012 «Водоснабжение. Наружные сети и сооружения»
- СП 82.13330.2016 «Благоустройство территорий»
- Постановление Главного государственного врача Российской Федерации от 25.09.2007 № 74 «О введении в действие новой редакции санитарноэпидемиологических правил и нормативов СанПиН 2.2.1/2.1.1.1200-03 «Санитарно-защитные зоны и санитарная классификация предприятий, сооружений и иных объектов».
- Правила установления охранных зон объектов электросетевого хозяйства и особых условий использования земельных участков, расположенных в границах таких зон, утвержденные Постановлением Правительства

						2/22-ПЗУ.	ГЧ				
Изм.	Кол.уч.	Лист	№док.	Подпись	Дата						
Разра	аб.	Илюхі	ина	(lette-)	06.22		Стадия	Лист	Листов		
ГИП		Доро	нина	Oll-	06.22		П	1	9		
доро.					Текстовая часть						
Н. ког	нтр.	Доро	нина	Off-	06.22		000	"АПМ Х	XI BEK"		

- Российской Федерации № 160 от 24.02.2009.
- ОДМ 218.2.078-2016 Типовые конструкции укрепления откосов земляного полотна автомобильных дорог общего пользования*

1. Характеристика земельного участка, предоставленного для размещения объекта капитального строительства

Территория земельного участка с кадастровым номером 34:34:030104:2429 состоит из:

- 1) Территории земельного участка площадью 4405,6м² для строящегося 9-ти этажного жилого дома (срок сдачи ноябрь 2022г., проходит процедуру межевания)
- 2) Территория земельного участка проектируемого жилого дома №3 площадью 6456 м²
- 3) Территория участка без определения вида разрешенного использования площадью 1412,4м²

Участок, на котором располагается жилая застройка по ул. Качинцев, относится к землям населенных пунктов Дзержинского района г. Волгограда.

Участок строительства ограничен:

- с севера существующей территорией парка «Молодость»;
- с юго-запада существующим жилым домом по ул. Качинцев,81;
- с юга существующей застройкой;
- с востока существующей открытой парковкой и гаражным кооперативом.

С двух сторон – западной и южной - земельный участок примыкает существующей улично-дорожной сети квартала 34:34:030104, представленной проездами местного значения с шириной проезжей части 3,5м и 7м.

- С восточной границы земельный участок ограничен территорией земельного участка для административного здания по ул. Витимская, 15а. (34:34:030104:2104)
- С северной стороны земельный участок примыкает к неразмежеванной территории свободной от застройки, которая в свою очередь примыкает к красным линиям земельного участка парка «Молодость» (34:34:030104:189)

Транспортная доступность осуществляется с двух сторон — западной и южной - по существующей улично-дорожной сети, представленной проездами местного значения с шириной проезжей части 3,5м и 7м.

Участок имеет в плане форму неправильного многоугольника, более вытянутого горизонтально. Соотношение сторон – длина 119м, ширина 87м

Рельеф участка имеет уклон с юго-запада на северо-восток с перепадом высот по участку около 2м.

Инженерные коммуникации, проходящие по участку:

- действующий хозяйственно-питьевой водопровод ПЭ Ø160мм;
- существующий хозяйственно-питьевой водопровод стальной Ø500мм;
- недействующий технический водопровод стальной Ø150мм
- демонтируемый участок сети дренажа Ø160;

На территории земельного участка располагаются сосны, подлежащие пересадке (согласно письма Администрации Дзержинского района №01-21/9612-22 от 09.11.2022г.)

Данной проектной документацией предусматривается размещение жилого дома №3.

2. Обоснование границ санитарно-защитных зон объектов капитального строительства в пределах границ земельного участка - в случае необходимости определения указанных зон в соответствии с

							Лист
						2/22-ПЗУ.ТЧ	2
Изм.	Кол.уч.	Лист	№док.	Подпись	Дата		

законодательством Российской Федерации

Зоны с особыми условиями использования территорий - в соответствии с письмом Управления Роспотребнадзора по Волгоградской области от 14.05.2019г. № 11759-19 «О наличии режима ЗОУИТ» информация о наличии ограничений в использовании территории при эксплуатации земельных участков под строительство жилых зданий отсутствуют.

Согласно решения об установлении размеров санитарно-защитной зоны для Федерального государственного унитарного предприятия «Российская телевизионная и радиовещательная сеть» филиал «Волгоградский областной передающий центр», по адресу г. Волгоград, ул. Московская, 4, от 14.06.2018г. №06-16-13177-18, санитарно-защитная зона отсутствует. Зона ограничения застройки формируется максимальной протяженностью 690,2м с высотой нижней границы 41м и максимальной протяженностью 126,4м с высотой нижней границы 7,3 в направлении азимутов излучения антенн ПРТО.

Проектируемая застройка расположена на расстоянии 550м от антенн ПРТО, следовательно, зона ограничения застройки начинается на высоте 41м, при этом проектируемая высотность составляет 29,07м.

Таким образом, проектируемая застройка находится вне зоны ограничения застройки.

3. Обоснование планировочной организации земельного участка в соответствии с градостроительным и техническим регламентами либо документами об использовании земельного участка (если на земельный участок не распространяется действие градостроительного регламента или в отношении его не устанавливается градостроительный регламент).

В данном проекте рассматривается жилой дом №3 на 134 квартир в жилой застройке по ул. Качинцев.

Схема планировочной организации земельного участка разработана для земельного участка с кадастровым номером 34:34:030104:2429.

В соответствии с утвержденным градостроительным планом участка РФ-34-3-01-0-00-2022-1692 от 22.11.2022г. кадастровый номер земельного участка 34:34:030104: 2429 и с соблюдением требований СП 42.13330.2016 «Планировка и застройка городских и сельских поселений», противопожарных норм и правил.

Разрешенное использование – многоэтажная жилая застройка (высотная застройка).

Предельные (минимальные и (или) максимальные) размеры земельных участков и предельные параметры разрешенного строительства, реконструкции объектов капитального строительства согласно Правил землепользования и застройки городского округа город-герой Волгоград:

- 1) предельное количество этажей зданий, строений, сооружений не подлежит установлению соответствует для многоэтажной жилой застройки (высотная застройка);
- 2) минимальные отступы от границ земельных участков в целях определения мест допустимого размещения зданий, строений, сооружений, за пределами которых запрещено строительство зданий, строений, сооружений, 3м, в случаях совмещения границ земельных участков с красными линиями, а также при блокированной застройке на сопряженных земельных участках 0м, для земельных участков, соответствующих виду разрешенного использования "предоставление коммунальных услуг", 0м; соответствует, отступы по красной линии более 0м, по границам более 3,0м
- 3) максимальные выступы за красную линию частей зданий, строений, сооружений устанавливаются в соответствии с подпунктами 1, 2 пункта 3 статьи 17

							Лист
						2/22-ПЗУ.ТЧ	2
Изм.	Кол.уч.	Лист	№док.	Подпись	Дата		3

Правил землепользования и застройки – соответствует, выступов за красную линию нет.

- 4) минимальная доля озеленения земельных участков устанавливается в соответствии со статьей 18 Правил землепользования и застройки соответствует:
- п. 4. таблица 1 «Минимально допустимая площадь озеленения земельных участков»

$12274/100x20 = 2454,8m^2$

Площадь озеленения в границах участка составляет 2867,7 м²

- 5) минимальное количество машино-мест для хранения индивидуального автотранспорта для жилого дома №3 на земельном участке устанавливается в соответствии со статьей 19 Правил землепользования и застройки соответствует:
- п. 1. таблица 2 «Минимальное количество машино-мест для хранения индивидуального автотранспорта на земельных участках»

Общая площадь жилых помещений равна 5926,6 м²:

5926,6 / 80 = 74 M/M.

В границах земельного участка размещено 105 м/м в том числе: 75м/м (в границах благоустройства жилого дома №3), а так же 30м/м (в границах благоустройства жилого дома №2)

Для инвалидов выделяется 10% от общего количество машино/место:

74 M/M×10%=8 M/M

В том числе 5% специализированных мест для автотранспорта инвалидов на кресле-коляске,

$74 \text{ m/m} \times 5\% = 3.7 = 4 \text{ m/m}$

Проектом предусмотрено размещение 4м/м для МГН на кресле-коляске.

Размещение парковок принято согласно "СП 113.13330.2012. Свод правил. Стоянки автомобилей. Приложение В.

Проектом предусмотрена рядовая посадка кустарников (живая изгородь) вблизи парковок и проездов, с целью обеспечения безопасности детей, защиты их от выхлопных газов.

- 6) минимальное количество мест для хранения велосипедного транспорта на земельных участках устанавливается в соответствии со статьей 21 Правил землепользования и застройки – соответствует:
- п. 1. таблица 3 «Минимальное количество мест для хранения велосипедного транспорта на земельных участках»

5926,6 /280 = 21 B/M.

Проектом предусмотрено размещение 21 в/м, поз. Г

- 7) минимальное количество мест на погрузочно-разгрузочных площадках на земельных участках устанавливается в соответствии со статьей 20 Правил землепользования и застройки проектируемый жилой дом не относится к объектам капитального строительства, для которых необходимо предусматривать погрузочно-разгрузочные площадки.
- 8) максимальный процент застройки в границах земельного участка, определяемый как отношение суммарной площади земельного участка, которая может быть застроена, ко всей площади земельного участка, 50%.

2001,7×100/12274= 16,3%

Процент застройки составляет 16,3%.

							Лист	1
						2/22-ПЗУ.ТЧ	1	l
Изм.	Кол.уч.	Лист	№док.	Подпись	Дата		4	l

Расчет площадок.

Проектом предусмотрено соответствие проектных параметров в границах земельного участка требуемым параметрам жилой зоны согласно СП 42.13330.2016 «Градостроительство. Планировка и застройка городских и сельских поселений» п.7, а соответствие параметрам разрешенного также предельным строительства, объектов согласно капитального строительства реконструкции Правил землепользования и застройки городского округа город-герой Волгоград, Местным нормативам градостроительного проектирования городского округа город-герой Волгоград.

Согласно СП 42.13330.2016 «Градостроительство. Планировка и застройка городских и сельских поселений», количество жителей жилого дома №3 ориентировочно составляет:

 $N = \sum /n$, (человек)

Где Σ - общая площадь жилых помещений, согласно СП 54.13330.2022 Приложение А п.А.2.1

n – норма площади квартиры в расчете на 1 человека, согласно СП 42.13330.2016 таб.2

5926,6/30 = 198 человек

Согласно статистических данных демографии:

Население - 1008998

Всего детей от 0 до17лет – 182584 ≈ 18,1% в т.ч.

от 1 до 6 лет – 64516 ≈ 35,3%

от 7 до 17 лет – 109405 ≈ 60%

198×0,181=36 чел.

1) Детские игровые площадки для детей дошкольного и младшего школьного возраста:

По расчету $36 \times 0.7 = 25.2 \text{м}^2$.

Площадка размещается в дворовом пространстве единым объектом, площадь = 136 m^2 , поз. A1

2) Спортивные площадки:

По расчету 198х0,5=99м²

Проектом предполагается размещение универсальной спортивной площадки размерами 10х20м, поз. А4.

3) Площадка для отдыха взрослого населения:

По расчету. $198-36=162\times0,1=16,2м^2$

Площадка размещается в дворовом пространстве, площадь = 26 м^2 , поз. А5

4) Хозяйственные площадки:

По расчету $198 \times 0.3 = 59.4 \text{ м}^2$.

Проектом предусмотрена площадка для чистки ковров площадью = 24m^2 , и площадка для сушки белья площадью = 34m^2 поз. A6

Часть площадки для мусороконтейнеров (Б2) площадью 8,9м² для проектируемого жилого дома, расположена на территории строящегося жилого дома (№2 по ГП).

Расчет накопления ТКО

Норма накопления ТКО на 1 человека в 2020 году по регионам, согласно региональных приказов «Об утверждении нормативов накопления твердых коммунальных отходов на территории...» на 1 проживающего жителя норматив для МКД и ИЖД в 2020 году:

							Лист
						2/22-ПЗУ.ТЧ	5
Изм.	Кол.уч.	Лист	№док.	Подпись	Дата		5

2,472 м.куб./год для многоквартирного жилого дома Из расчета ежедневного вывоза мусора — 365 дней в году Количество населения 198 чел

2,472 ×198 = 489м.куб/год

489/365 = 1,34 M.Ky6./CyT.

Объем мусороконтейнера – при размерах в мм: 1373×1073×1350 = 1,8м.куб.

Таким образом 1-го контейнера достаточно для обеспечения мусороудаления проектируемого жилого дома №3.

На территории жилого дома (№1 по ГП) размещены две мусоросборные контейнерные площадки (Б1, Б2), на 3 контейнера каждая. Вынос мусора для жильцов жилого дома №3 осуществляется в существующие контейнеры на площадке (Б2).

Согласно письма администрации Дзержинского района Волгограда №01-21/7136-22 от 19.08.2022г. строительство жилого дома №3 по ул. Качинцев, можно осуществлять без устройства мусоропровода при условии, что площадка для сбора твердых коммунальных отходов будет расположена не далее 100м от жилого дома с устройством пешеходной доступности и обеспечения раздельного сбора и ежедневного удаления ТКО.

Размещение мусоросборников на земельном участке принято на расстоянии до физкультурных площадок, площадок для игр детей и отдыха взрослых не менее 20м.

Расстояние от наиболее удаленного входа жилого дома №3 до площадок для мусоросборных контейнеров составляет 81м.

В соответствии с п. 8.2.5. СанПиН 2.1.2.2645-10 «Для установки контейнеров должна быть оборудована специальная площадка с бетонным или асфальтовым покрытием, ограниченная бордюром и имеющая подъездной путь для автотранспорта.

4. Технико-экономические показатели земельного участка, предоставленного для размещения объекта капитального строительства

Nº	Наименование показателей	Жилой дом №2	Жилой дом №3	Иные территории	Всего
1	Площадь земельного участка с кадастровым номером 34:34:030104:2429, кв.м				12274
	Площадь благоустройства, кв.м.	4405,6	6456	1412,4	12274
2	Площадь застройки, кв.м.	902,3	1099,4		2001,7
3	Процент застройки,%				16,3
4	Площадь твердых покрытий проездов, кв.м	1115	1270		2385
5	Площадь тротуаров, дорожек, площадок, отмостки, кв.м	698	1084,9		1782,9
6	Площадь проектируемого озеленения, кв.м	1316,3	1551,4		2867,7
7	Процент озеленения,%				23,3
8	Площадь экопарковок, кв.м	374	1450,3		1824,3

5. Обоснование решений по инженерной подготовке территории, в том числе решений по инженерной защите территории и объектов капитального строительства от последствий опасных геологических процессов, паводковых, поверхностных и грунтовых вод

Проектом предусмотрена инженерная подготовка территории с возможностью

							Лист
						2/22-ПЗУ.ТЧ	6
Изм.	Кол.уч.	Лист	№док.	Подпись	Дата		6

отвода поверхностных вод открытой системой по проектируемому твердому покрытию в сторону участков с пониженным рельефом и к дождеприемным решеткам перехватывающего лотка, через фильтр-патроны и далее в емкость-накопитель.

6. Описание организации рельефа вертикальной планировкой

Вертикальная планировка и план земляных работ, выполнены в увязке с прилегающей территорией, а также с учетом организации нормального отвода атмосферных вод.

Существующие и проектные отметки приняты на основании топографической съемки ООО «Базис» в июне 2022г, регистрационный номер VI_2131_22, методом проектных горизонталей, сечением 0,5м.

Отвод поверхностных вод предусмотрен открытой системой по проектируемому твердому покрытию в сторону участков с пониженным рельефом и к дождеприемным решеткам перехватывающего лотка, через фильтр-патроны и далее в емкостьнакопитель.

Минимальный уклон проездов 0,004. Для обеспечения безопасности движения пешеходов, тротуары предусмотрены выше проезжей части на 0,15м.

Укрепление откосов предполагает посев семян многолетних трав, согласно ОДМ 218.2.078-201.

7. Описание решения по благоустройству территории

Благоустройство участка в отведенных границах запроектировано в увязке с существующим благоустройством прилегающей территории и включает:

- организацию рельефа территории;
- устройство проезда вдоль жилого дома;
- устройство тротуаров и дорожек в дворовом пространстве,
- устройство газонов.

В проекте благоустройства также предусмотрено устройство цветников, высадка декоративных кустарников, установка светильников наружного освещения.

Покрытием для детской и спортивной площадок является резиновая плитка, для отдыха взрослого населения, хозяйственных нужд и мусороконтейнеров — твердое покрытие, уточняется при разработке рабочей документации.

Применяемые в проекте малые архитектурные формы подлежат уточнению на стадии рабочего проектирования.

8. Обоснование схем транспортных коммуникаций, обеспечивающих внешний и внутренний подъезд к объекту капитального строительства

Подъезд к проектируемому жилому дому предусмотрен по существующему проезду местного значения.

Подъезд пожарных автомобилей обеспечен с двух продольных сторон.

Высота здания пожарно-техническая составляет 26,4 (согласно СП 1.13130.2020 п.3.1), высота составляет менее 28м.

Внутриквартальные проезды проектируются шириной 4,5м и 6м.

Минимальное расстояние до стен здания 5,0м в соответствии с СП 4.13130.2013 «Системы противопожарной защиты. Ограничение распространения пожара на объектах защиты. Требования объемно-планировочным и конструктивным решениям".


Радиусы поворотов транспортных проездов проектируются 6м.

Проектом предусмотрены открытые площадки для стоянки автомобилей, тротуары и площадки.


На территории земельного участка минимальная ширина тротуара принята 1,2м. Уклон пандусов равен 1:10. Перепад высот в местах съезда на проезжую часть не превышает 0,015м.


							Лист
						2/22-ПЗУ.ТЧ	7
Изм.	Кол.уч.	Лист	№док.	Подпись	Дата		'



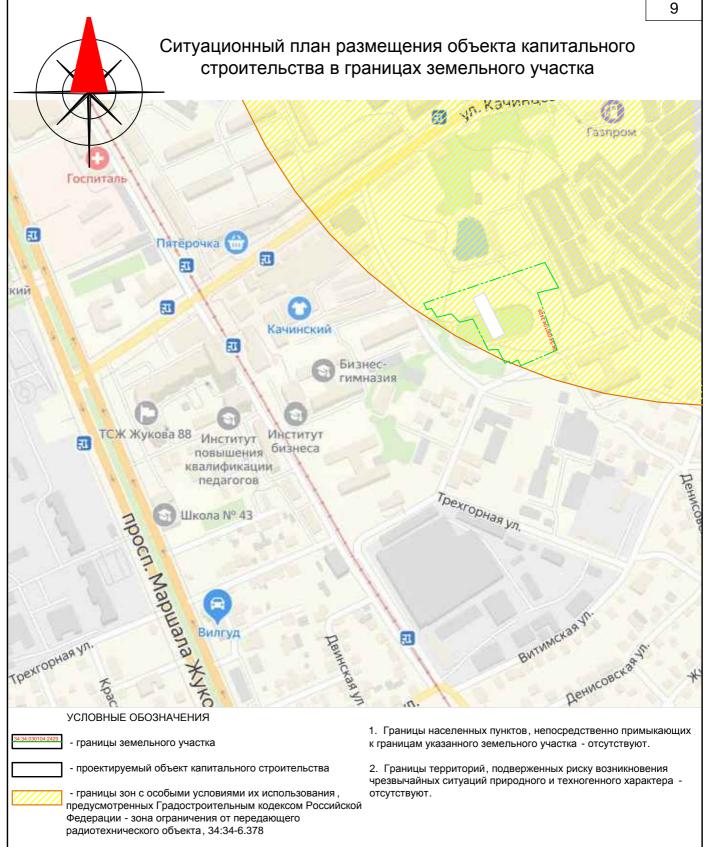

						2/22- П3	y			
1 Изм.	- Кол.	зам. Лист	33 № док.	Подпись	11.22 Дата	Жилая застройка по ул.и в Дзержинском районе Волгогра			23	
	•		•				Стадия	Лист	Листов	
Разра	ботал	Илю	кина	M	06.22		П	1и1		
Н.кон	троль	Доро	нина	Aly-	06.22	Ситуационный план размещения объекта капитального строительства в границах земельного участка	000	"АПМ >	XI BEK"	

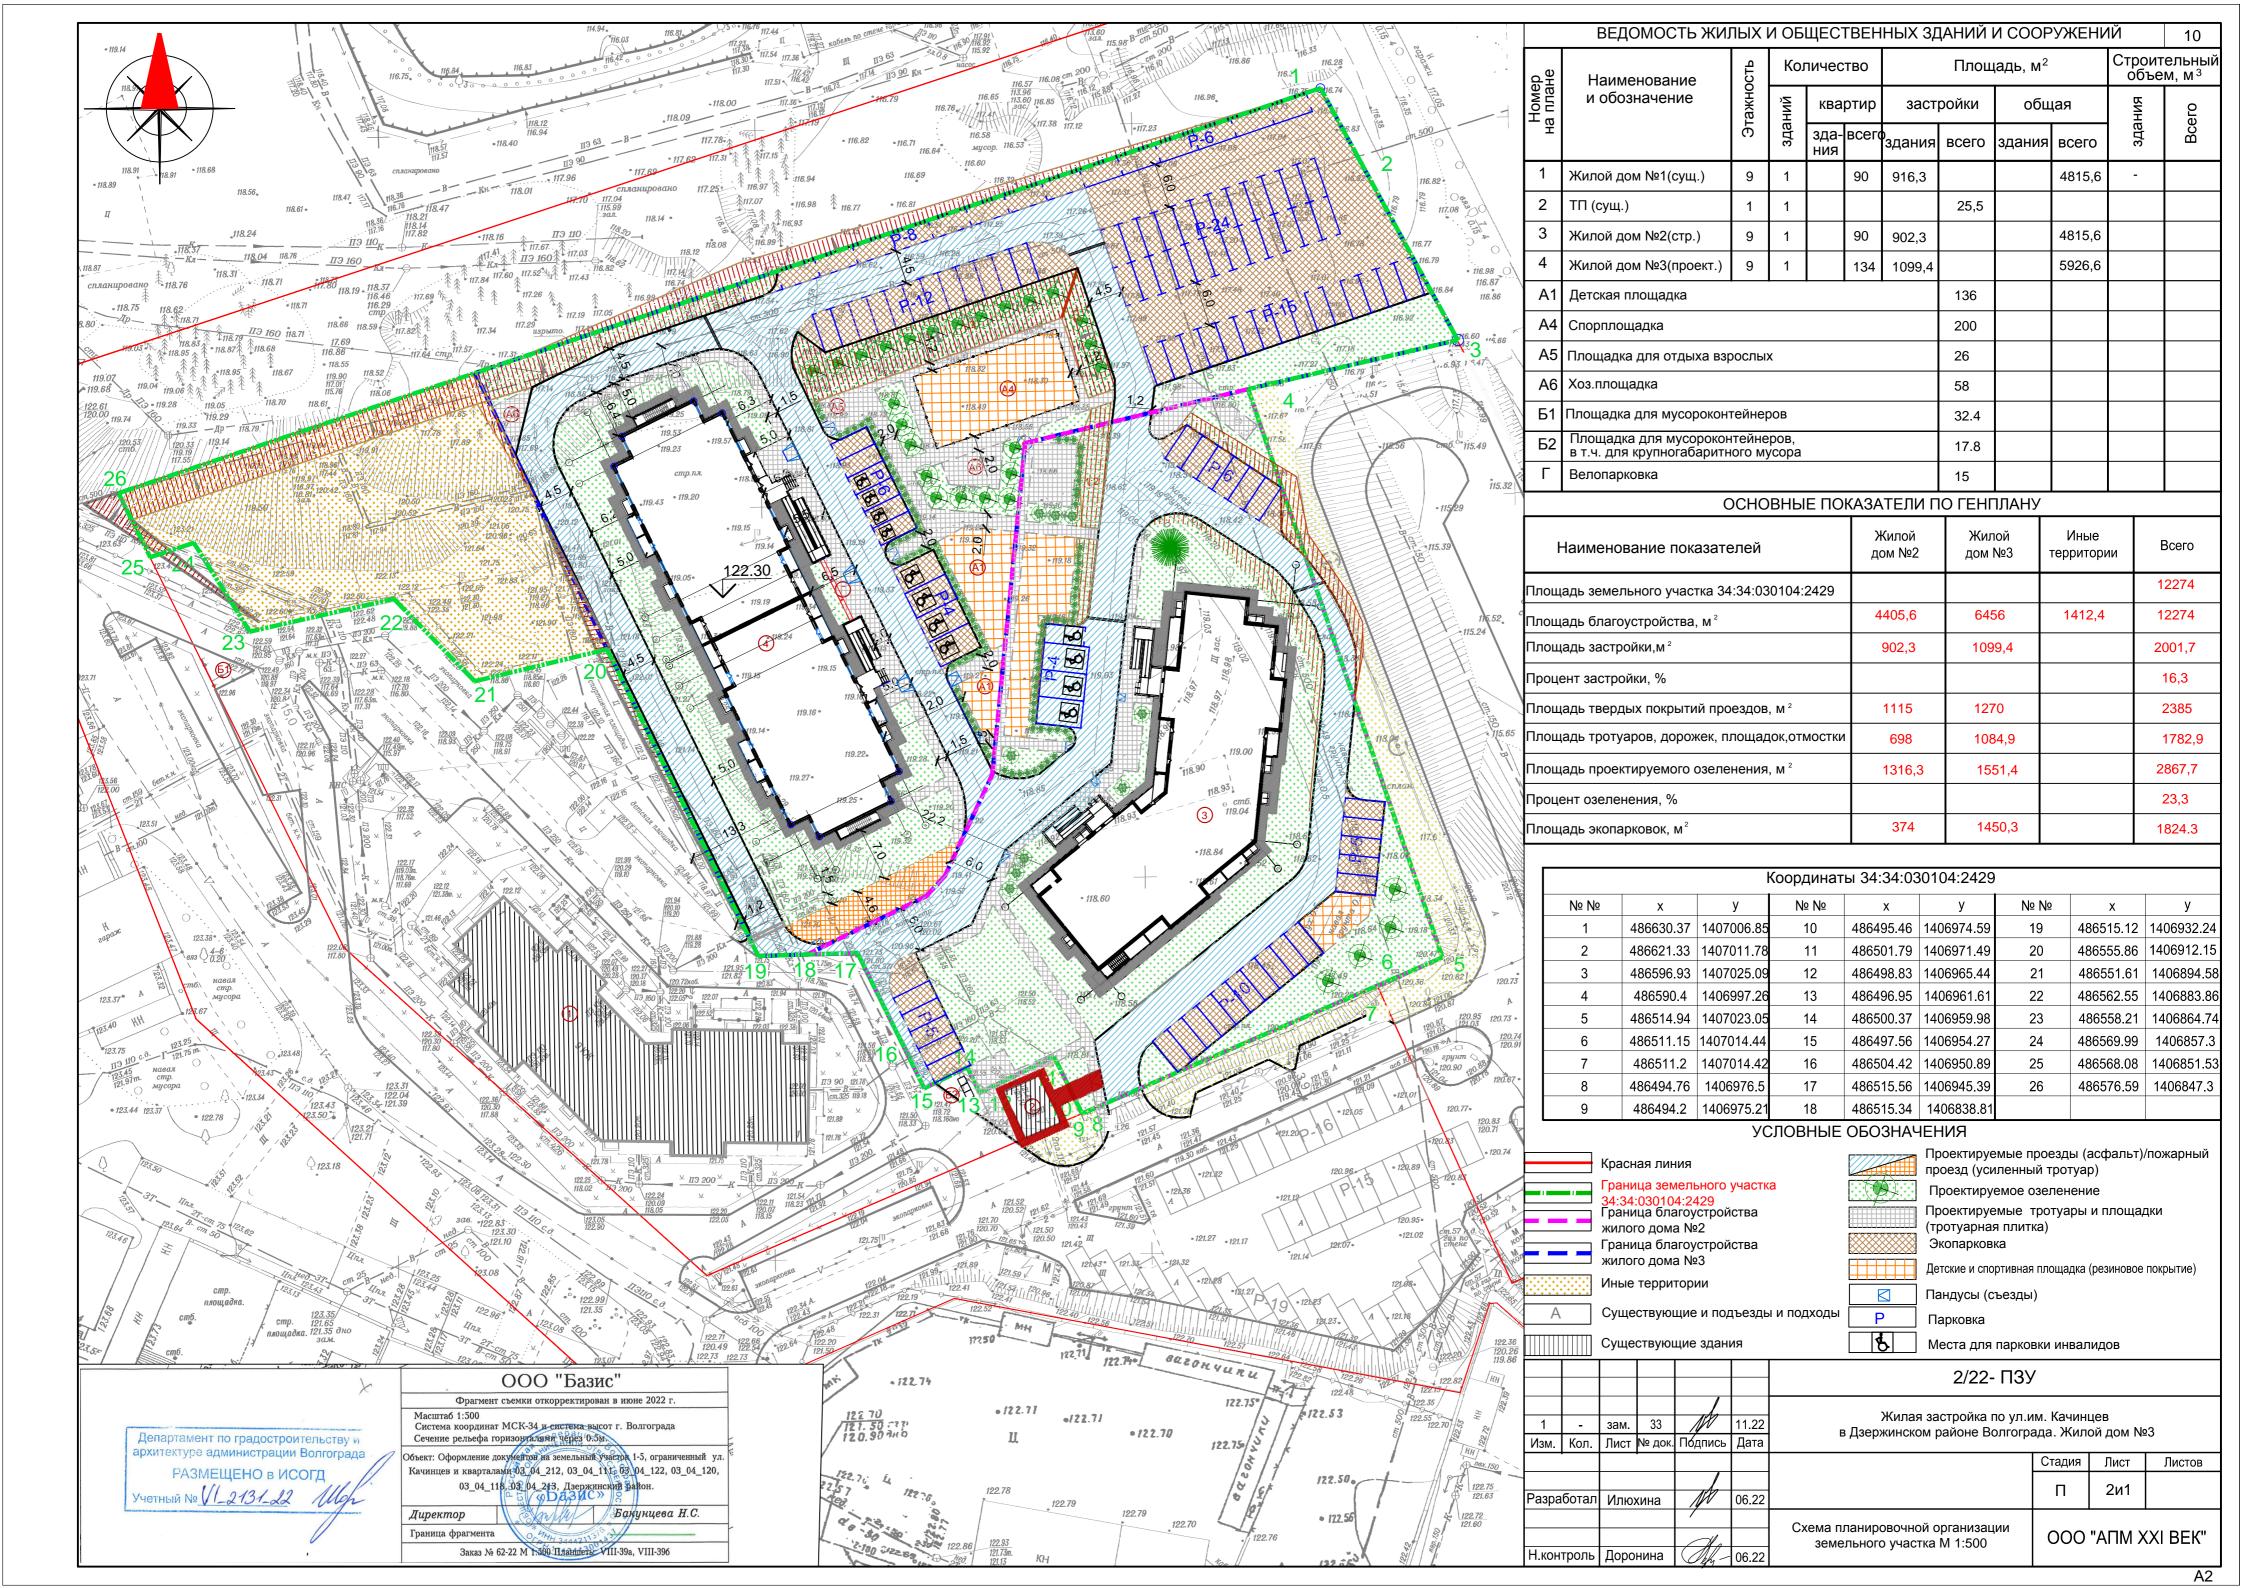

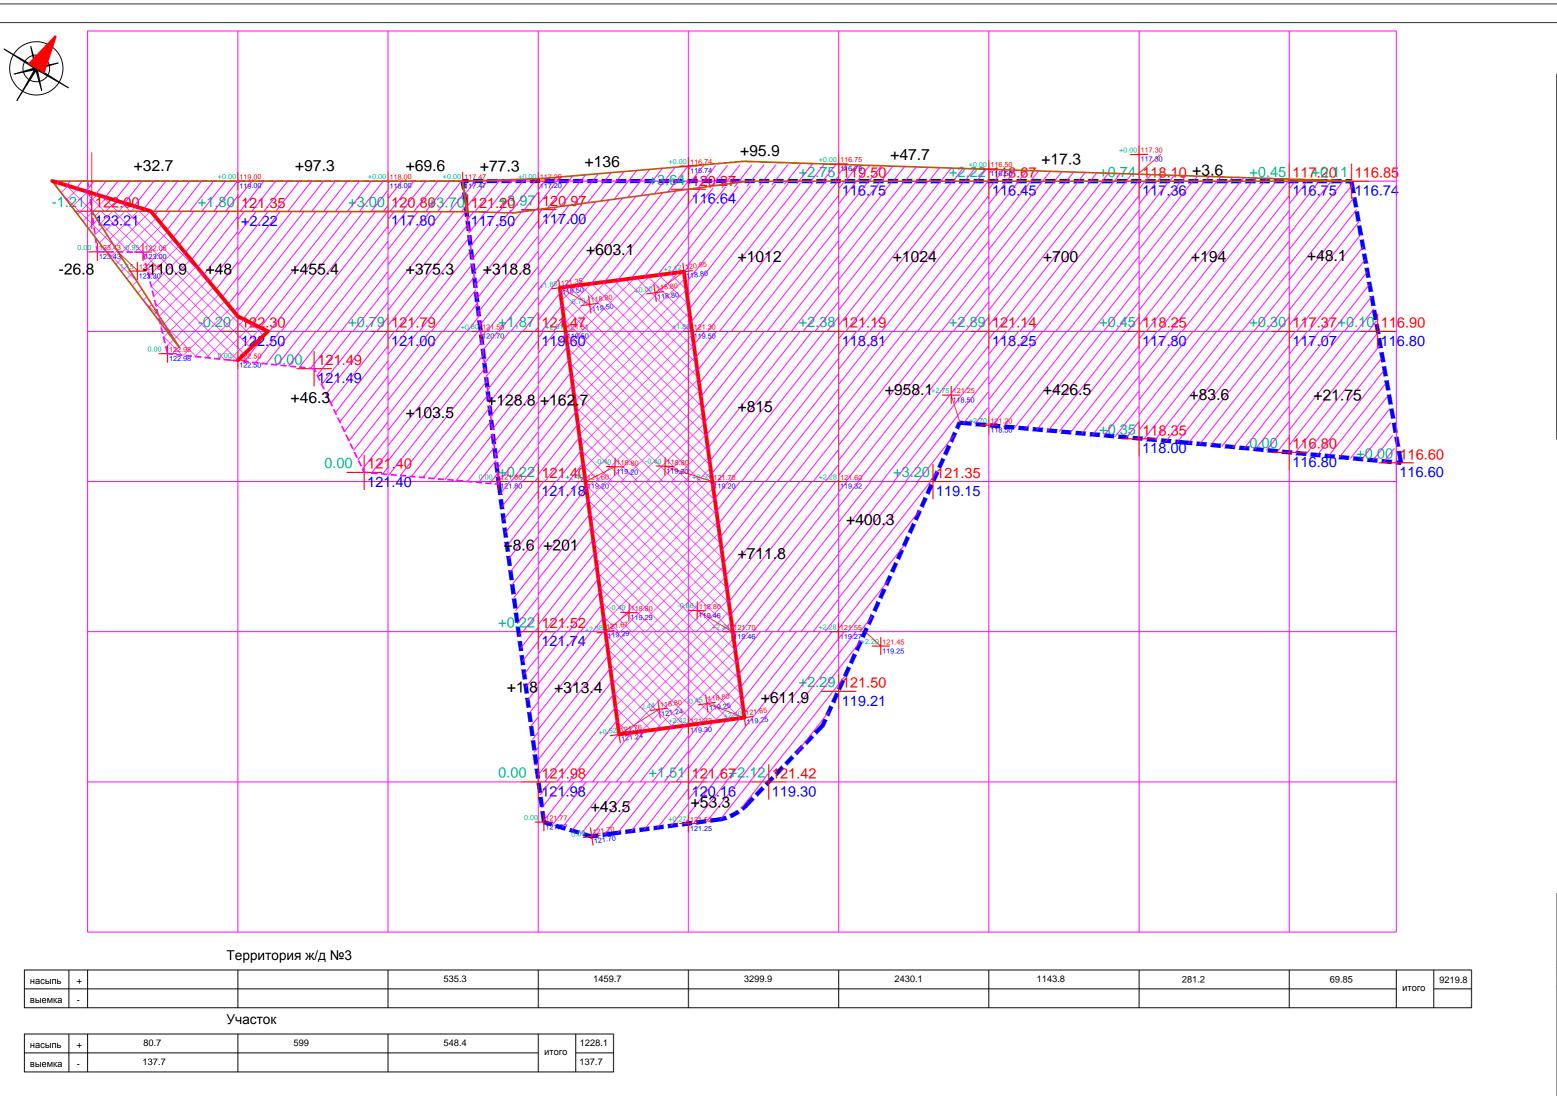


ВЕДОМОСТЬ ОБЪЕМОВ ЗЕМЛЯНЫХ МАСС

11


Наименование грунта	Количество,	Приме- чание	
	Насыпь (+)	Выемка (-)	16.17.0
1 Грунт планировки территории	9219.8		
2 Вытесненный грунт в том числе при устройстве:			
Котлован под жилой дом:	-	901.5	
Корыта под дорогу и площадки	-	1375.6	
4 Поправка на уплотнение, разрыхление (15%)	1412.9		
Всего грунта	10632.7	2277.1	
5 Недостаток грунта (ввоз)	8355.6		
6 Недостаток плодородного грунта (ввоз)+15%	236.4		
7 Итого перерабатываемого грунта	2277.1	2277.1	

Объем земляных масс выполнен без учета выемки грунта под устройство инженерных сетей.

УСЛОВНЫЕ ОБОЗНАЧЕНИЯ

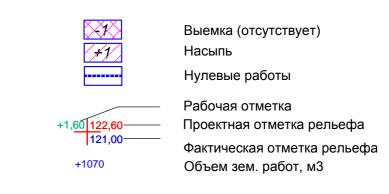

						2/22 - ПЗУ				
1 Изм.	- Кол.	зам.	33 № док.	Лодпись	11.22 Дата		Жилая застройка по ул .им. Качинцев в Дзержинском районе Волгограда . Жилой дом №3			
							Стадия	Лист	Листов	
Разра	ботал	Илю	хина	M	06.22		П	3и1		
						План земляных масс М 1:500	ООО "АПМ XXI ВЕК'		(XI BEK"	
Н.кон	троль	Доро	нина	Olfy-	06.22					

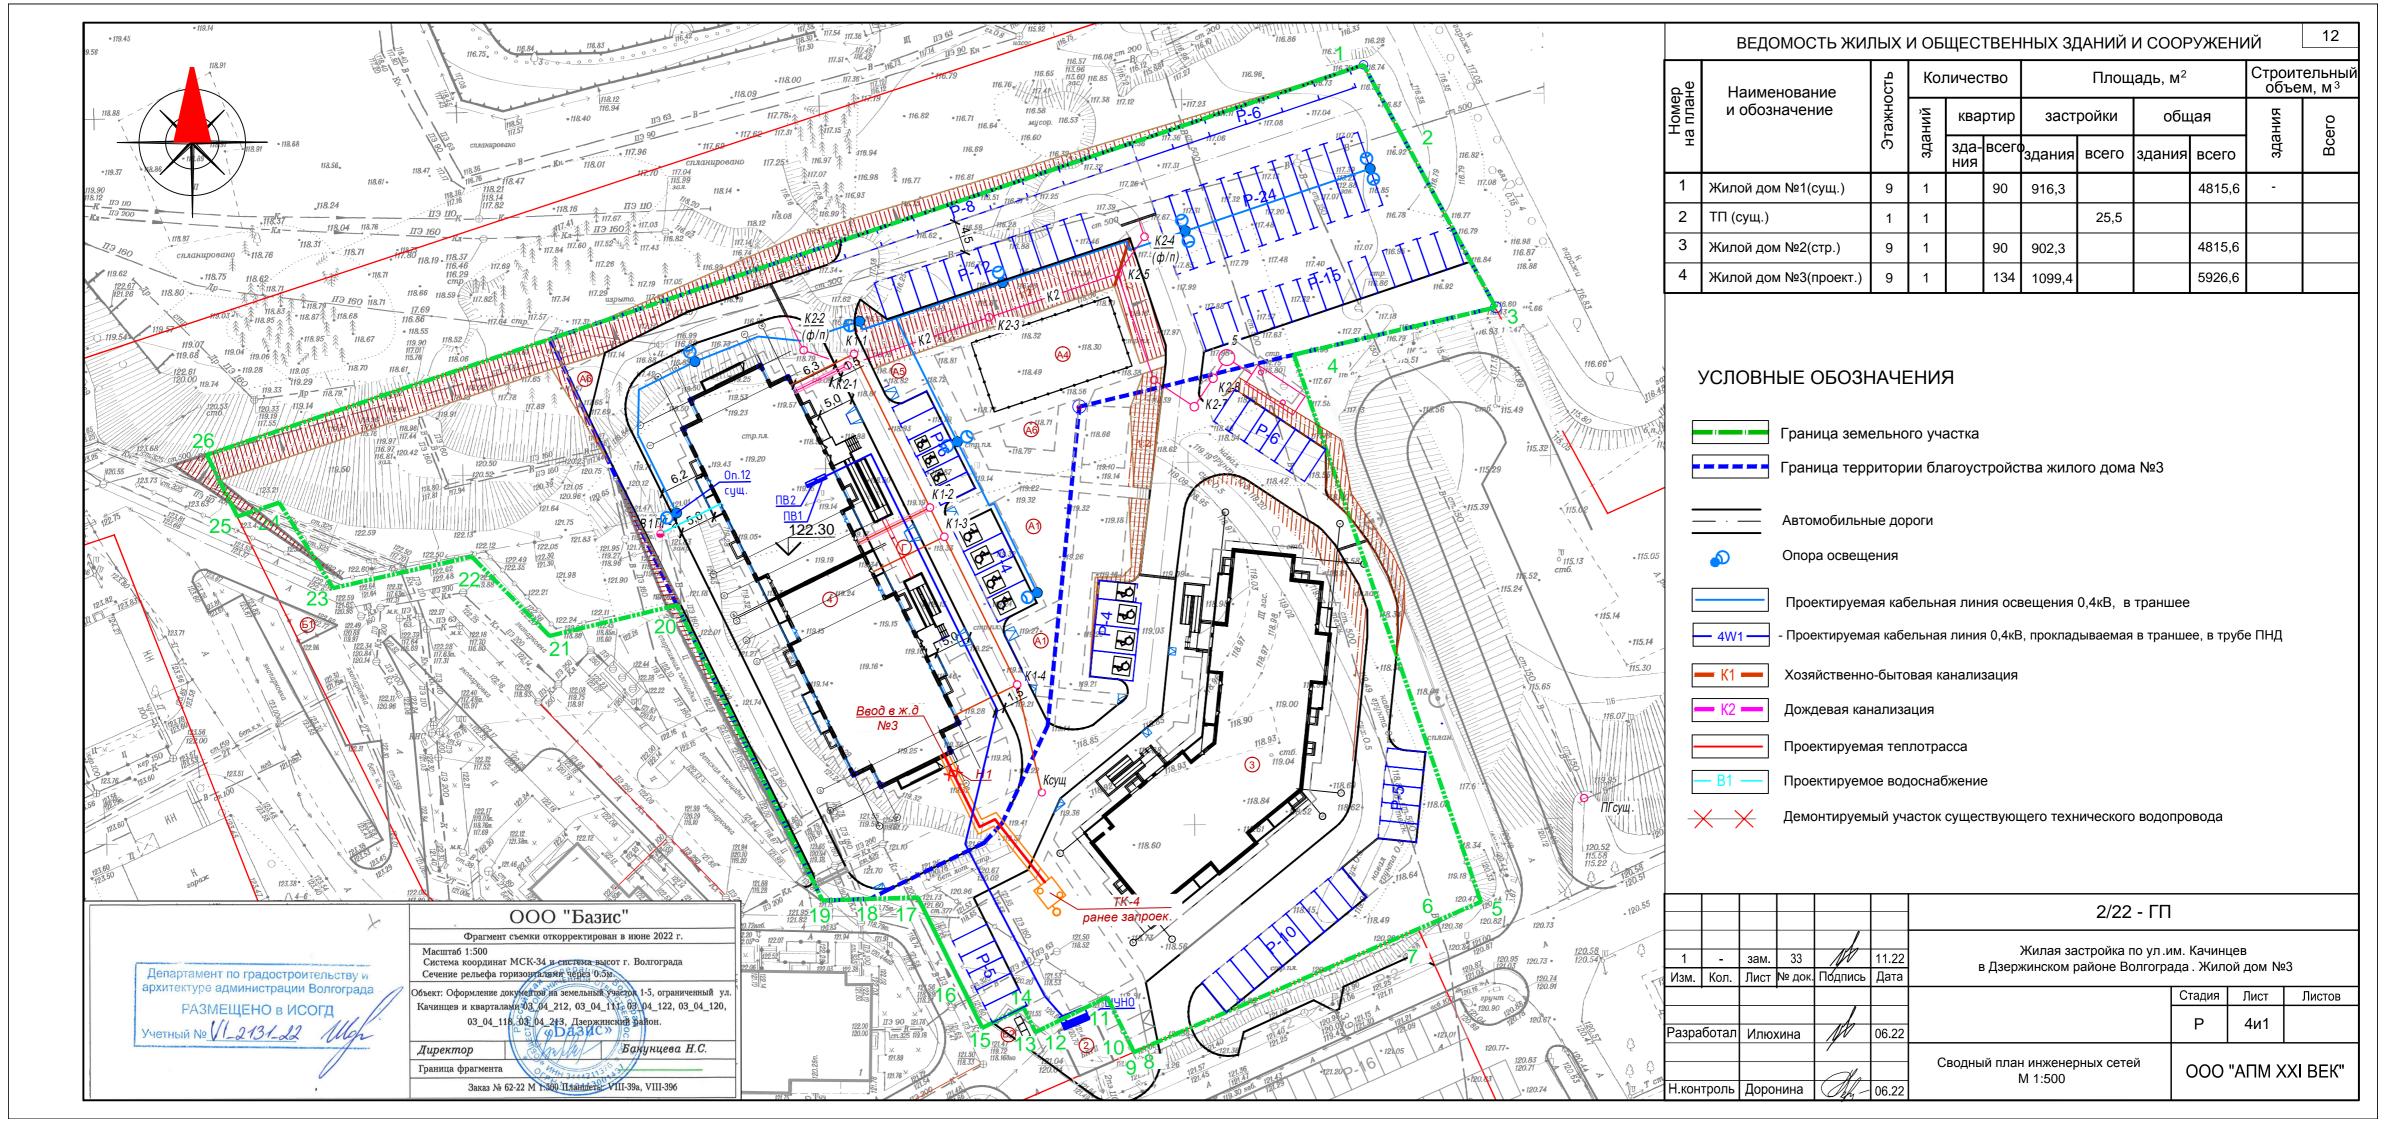

ПЛАН ОРГАНИЗАЦИИ РЕЛЬЕФА М 1.500 • 115.14 115.30

УСЛОВНЫЕ ОБОЗНАЧЕНИЯ



						2/22 - ПЗУ			
1 Изм.	- Кол.	зам.	33 № док.	Л Подпись	11.22 Дата	Жилая застройка по ул .им. Качинцев в Дзержинском районе Волгограда . Жилой дом №3			23
							Стадия	Лист	Листов
Разра	ботал	Илю	хина	M	06.22		П	5и1	
Н.кон	троль	Доро	нина	Shi-	06.22	План организации рельефа M 1:500	000	"АПМ Х	XXI BEK"

					ации измене	ний	T	
∕1зм.	изме- ненных	омера лис заме- ненных	стов (стра новых	ниц) аннулиро- ванных	Всего ли- стов (страниц) в док.	Номер док.	Подпись	Дата
1	3-6,8, 9-13	-	-	-	10	33	M	22.11.22

Изм. Кол.уч. Лист №док. Подпись Дата

2/22 - ПЗУ