Общество с ограниченной ответственностью "Строй Стандарт"

156019, г.Кострома, ул.Зеленая, 11

Тел./факс (4942) 41-54-01

№155 в реестре членов СРО «Союз проектных организаций «ПроЭк»

ПРОЕКТНАЯ ДОКУМЕНТАЦИЯ

Малоэтажный многоквартирный жилой дом с магазином по адресу: г. Кострома, ул. Московская, в районе дома 100

Раздел 2. Схема планировочной организации земельного участка.

Tom 2.

Шифр: 027/2021-- 00 - ПЗУ

Изм.	№ док.	подпись	дата

Общество с ограниченной ответственностью "Строй Стандарт"

156019, г.Кострома, ул.Зеленая, 11

Тел./факс (4942) 41-54-01

№155 в реестре членов СРО «Союз проектных организаций «ПроЭк»

ПРОЕКТНАЯ ДОКУМЕНТАЦИЯ

Малоэтажный многоквартирный жилой дом с магазином по адресу: г. Кострома, ул. Московская, в районе дома 100

Раздел 2. Схема планировочной организации земельного участка.

Tom 2.

Шифр: 027/2021-00-ПЗУ

Заказчик: ООО «Специализированный застройщик «Берендеевы пруды»

Генеральный директор ООО "Строй Стандарт"

М.В. Ефимова

Главный инженер проекта ООО "Строй Стандарт"

О.В. Ляхова

Кострома 2022 год

			CC	OCT	АВ ПРОЕКТНОЙ ДОКУМЕНТАЦИИ					
Номер тома		Обозн	ачение		Наименование	Примеча- ние				
1			2		3	4				
1		027/2021	$-00 - \Pi 3$		Раздел 1. Пояснительная записка	<u> </u>				
2		027/2021 -	-00-ПЗУ	7	Раздел 2. Схема планировочной организации земельного участка					
					Раздел 3. Архитектурные решения					
3.1		027/2021 -	-00-AP.1	1	Архитектурные решения. Паспорт отделки фасадов					
3.2		027/2021 -	-00-AP.2	2	Архитектурные решения. І этап строительства.					
3.3		027/2021 -	-00 – AP.3	3	Архитектурные решения. ІІ этап строительства.					
	ı		Раздел 4	. Кон	структивные и объемно-планировочные решения					
4.1		027/2021 -		1	Конструктивные и объемно-планировочные решения. І этап строительства.					
4.2		027/2021 -	-00 – KP.2		Конструктивные и объемно-планировочные решения. II этап строительства.					
Раздел 5. Сведения об инженерном оборудовании, о сетях инженерно-технического										
066	еспе	чения, пере	чень инж		о-технических мероприятий, содержание технологических р	ешений				
				Пс	драздел 1. Система электроснабжения					
5.1.1	0	27/2021 - 0	0-ИОС	1.1	Электрооборудование и электроосвещение жилого дома. І этап строительства.					
5.1.2	0	027/2021 - 0	0-ИОС	1.2	Электрооборудование и электроосвещение жилого дома. II этап строительства.					
5.1.3	0	27/2021 – 0	0-ИОС	Электрооборудование и электроосвещение магазина. II этап строительства.						
5.1.4	0	027/2021 – 00 – ИОС 1.4 Наружное освещение								
				Ι	Іодраздел 2. Система водоснабжения					
5.2.1	0	$\frac{27}{2021-0}$	0-ИОС 2	2.1	Внугренние сети водоснабжения. І этап строительства.					
5.2.2	0	27/2021 - 0	0-ИОС 2	2.2	Внугренние сети водоснабжения. ІІ этап строительства.					
			П	одраз,	дел 3. Система водоотведения					
5.3.1	0	027/2021 - 0	0-ИОС 3	3.1	Внутренние сети водоотведения. І этап строительства.					
5.3.2	0	027/2021 - 0	0-ИОС 3	3.2	Внугренние сети водоотведения. ІІ этап строительства.					
5.3.3	()27/2021 – (00-ИОС	3.3	Наружные сети дождевой канализации					
	ı	Под	раздел 4. О	Этопл	ение, вентиляция и кондиционирование, тепловые сети					
5.4.1	()27/2021 – 0	00-ИОС	4.1	Отопление и вентиляция. І этап строительства.					
5.4.2	()27/2021 – 0	00-ИОС	4.2	Отопление и вентиляция. II этап строительства.					
5.4.3	()27/2021 – (00 NOC	13	Тепломеханические решения. Теплогенераторная					
J.4.3	,	021/2021 — (<i></i>	4.5	магазина.					
5.4.4	(027/2021 – 0	00-ИОС	4.4	Автоматизация тепломеханических решений. Теплогенераторная магазина.					
					Подраздел 5. Сети связи.					
5.5.1	(027/2021 - 0	00-ИОС	5.1	Пожарная сигнализация. І этап строительства.					
	ζол.	Лист Идок	Подпись	Дата	$027/2021 - 00 - C\Pi$					
Директор ГИП	р	Ефимова Ляхова		1	Стадия Лист	Листов				
		vinnoba -			Π 1	1				
					Состав проектной документации	<u> </u>				
					ООО «Строй	Стандарт»				

1	2	3	4		
5.5.2	027/2021 – 00 – ИОС 5.2	Пожарная сигнализация. ІІ этап строительства.			
5.5.3	027/2021 – 00 – ИОС 5.3	Внугренние сети связи жилого дома. І этап строительства.			
5.5.4	027/2021 – 00 – ИОС 5.4	Внутренние сети связи жилого дома. ІІ этап строительства.			
5.5.5	027/2021 – 00 – ИОС 5.5	Внутренние сети связи магазина.			
		Подраздел 6. Система газоснабжения			
5.6.1	027/2021 – 00 – ИОС 6.1	Наружные сети газоснабжения			
5.6.2	027/2021 – 00 – ИОС 6.2	Внугренние сети газоснабжения. І этап строительства.			
5.6.3	027/2021 – 00 – ИОС 6.3	Внугренние сети газоснабжения. ІІ этап строительства.			
	Γ	Іодраздел 7. Технологические решения			
5.7	027/2021 – 00 – ИОС 7	Технологические решения (магазин)			
6	$027/2021 - 00 - \Pi OC$	Раздел 6. Проект организации строительства			
7	027/2021 – 00 – ПОД	Раздел 7. Проект организации работ по сносу и демонтажу			
,	021/2021 – 00 – 110Д	объектов капитального строительства			
8	027/2021 – 00 – OOC	Раздел 8. Перечень мероприятий по охране окружающей среды			
9	027/2021 – 00 – ПБ	Раздел 9. Мероприятия по обеспечению пожарной безопасности			
10	027/2021 — 00 — ОДИ	Раздел 10. Мероприятия по обеспечению доступа инвалидов			
10 (1)	027/2021 - 00-МОЭ	Раздел 10 (1). Перечень мероприятий по обеспечению соблюдения требований энергетической эффективности и требований оснащенности зданий, строений, сооружений приборами учета используемых энергетических ресурсов			
11	027/2021 - 00-ОБЭ	Раздел 11. Мероприятия по обеспечению безопасной эксплуатации объекта капитального строительства			

							Лист
						$027/2021 - 00 - C\Pi$	2
Изм.	Кол.	Лист	Nдок	Подпись	Дата		2
						_	

Содержание тома

Обозначение	Наименование	Примечание
	Обложка	
	Титульный лист	1
027/2021-00-СП	Состав проекта	2-3
027/2021-00-CT	Содержание тома	4
027/2021-00-П3	Пояснительная записка	5-9
027/2021-00-ПЗУ-1	Ситуационный план размещения объекта капитального строительства	10
027/2021-00-ПЗУ-2	Схема планировочной организации земельного участка	11
027/2021-00-ПЗУ-3	План организации рельефа	12
027/2021-00-ПЗУ-4	План благоустройства территории	13
027/2021-00-ПЗУ-5	План расположения зданий и сооружений	14
027/2021-00-ПЗУ-6	План земляных масс	15
027/2021-00-ПЗУ-7	Схема движения транспорта инвалидов	16
027/2021-00-ПЗУ-8	Сводный план сетей инженерно-технического обеспечения	17
	Площадка для чистки домашних вещей. Тип П4-2«К»	18
	Площадка на 3 контейнера для мусора, тип М-1	19
	Контейнер емк. 0.57м3, АФ І-Х-1	20

100011100	
Взам.инв.№	
Подп. и дата	
е подл.	

ı										
							027/2021-00-ПЗ	У.СТ		
	Изм.	Кол.уч	Лист	№ док.	Подп.	Дата				
	Разра	ιб.	Румя	нцева		02.22		Стадия	Лист	Листов
	ГИП		Ляхов	за				П	1	
							Содержание тома			
	Н. ко	нтр.	Садо	вская				000 «(Строй С	Стандарт»
- [

Схема планировочной организации земельного участка

1. Общие данные

инв.

Проект «Малоэтажный многоквартирный жилой дом с магазином по адресу: г. Кострома, ул. Московская, в районе дома №100» выполнен в соответствии с СП 42.13330.2020 Актуализированная редакция СНиП 2.07.01-89* «Планировка и застройка городских и сельских поселений».

Технические решения, принятые в рабочих чертежах, выполнены в соответствии со строительными, противопожарными, санитарными и экологическими нормами и правилами, действующими на территории Российской Федерации и обеспечивают безопасную для жизни и здоровья людей эксплуатацию объекта при соблюдении предусмотренных рабочими чертежами мероприятий.

2. Характеристика земельного участка, предоставленного для размещения объекта капитального строительства.

Участок проектируемого многоквартирного жилого дома с магазином расположен в г. Костроме в районе дома № 100 на ул. Художников Шуваловых.

На территории проектируемого жилого дома расположены существующие зеленые насаждения, которые представлены естественным травостоем и деревьями, которые подлежат вырубке. На участке расположены существующие здания и сооружения, которые перед началом строительства подлежат сносу.

С северо-запада от участка проектируемого жилого дома расположены существующие жилые дома, с северо-востока – ул. Художников Шуваловых, с южной стороны - ул. Московская.

Участок проектируемого жилого дома имеет не большой уклон с понижением рельефа в югозападном на правлении и перепадом высот в пределах высотных отметок 85.10 – 86.70.

3. Обоснование границ санитарно - защитных зон объектов капитального строительства в пределах границ земельного участка-в случае необходимости определения указанных зон в соответствии с законодательством Российской Федерации.

		30H B	сооті	ветств	вии с за	конод	льством Российской Федерации.			
ŀ	Изм	Кол.уч	Лист	№Док.	Подп.	Дата	027/2021-00-ПЗУ.ПЗ			
╁		ραδ.	Румян	-	110011.	дити		Стадия	Лист	Листов
t		,,,,,,,,,,,,,,,,,,,,,,,,,,,,,,,,,,,,,,,	. 9	.4200				П	1	5
t	Г	ИΠ	Ляхо	ва						
								000	Строй Ст	андарт»
	Н.кон	троль	Садо	вская						

4. Обоснование планировочной организации земельного участка в соответствии с градостроительным и техническим регламентом либо документами об использовании земельного участка (если на земельный участок не распространяется действие градостроительного регламента или в отношении его не устанавливается градостроительный регламент).

Согласно «Правилам землепользования и застройки г. Костромы» земельный участок располагается в территориальной зоне Ж-2, зоне мало- этажной жилой застройки. Схема планировочной организации земельного участка выполнена в соответствии с Градостроительным планом № РФ 44-2-01-0-00-2021-0147 от 13.04.2021, утвержденным Распоряжением начальника управления архитектуры и градостроительства № 371 г. Костромы от 13.04.2021г. Размещение зданий, процент застройки и озеленения удовлетворяют параметрам разрешенного строительства.

В рамках проекта предусматривается строительство 4- этажного 5-ти секционного многоквартирного жилого дома с магазином и благоустройство прилегающей к жилому дому территории. Здание имеет С-образную форму и размещено длинной стороной вдоль улицы Художников Шуваловых. Строительство дома будет производиться в два этапа. Первый этап предусматривает строительство 3-х секций в северной части участка, второй этап-строительство 2-х секций с магазином в южной части участка.

Планировочная организация земельного участка

При разработке схемы планировочной организации земельного участка были использован комплексные инженерно-геодезические и инженерно-геологические изыскания, выполненные ООО «ГЕОСТРОЙЭКОЛОГИЯ» в 2021 г.

При посадке жилого дома и планировке дворовой территории учитывались планировочные ограничения, в том числе:

-инсоляция помещений жилого дома;

инв.

Взам.

Подп. и дата

	-инсол	ІЯЦИЯ ,	двороі	вой терр	итории	и (площадок отдыха, детских площадок, спортивных),	
							Лист
Изм.	Кол.уч.	Лист	№док.	Подп.	Дата	027/2021-00-ПЗУ.ПЗ	2

-линия отступа допустимого размещения зданий на участке в соответствии с Градостроительным кодексом, что соответствует СанПин 1.2.3685-21 «Гигиенические требования к инсоляции и солнцезащите помещений жилых и общественных зданий и территорий» п.5.1.

Технико-экономические показатели земельного участка

№ п/п	Наименование	Ед. измер.	Количество 1-й этап стр-ва	Количество 2-й этап стр-ва
1	Площадь участка	кв.м	9034	4924
2	Площадь застройки	кв. м	2095.26	1187.28
3	Отмостка	кв.м.	181.3	123.7
4	Площадь покрытий, в том числе:	кв.м.	4217.1	2660.5
	- площадь проездов	кв.м	2586.4	2049.1
	- площадь парковок	кв.м.	997.8	611.4
	- площадь тротуаров	кв.м.	632.9	-
6	Площадки отдыха, детские, спортивные	кв.м.	660.8	-
7	Хозплощадки	кв.м.	50.3	20.5
8	Газоны	кв.м	1829,24	914,52
9	Процент застройки	%	23	24
10	Процент озеленения	%	20	19

6. Обоснование решений по инженерной подготовке территории, в том числе решений по инженерной защите территории и объектов капитального строительства от последствий опасных геологических процессов, паводковых, поверхностных и грунтовых вод.

Взам. инв. №

Подп. и дата

Рельеф участка спокойный с уклоном в юго-западном направлении. Колебания отметок поверхности на площадке $85.10-86.70~\mathrm{M}$.

							Лист
						027/2021-00-ПЗУ.ПЗ	_
Изм.	Кол.уч.	Лист	№док.	Подп.	Дата		2

В пределах участка отмечается сезонное промерзание грунтов, что вызывает их морозное пучение.

Инженерной подготовкой территории предусматривается подсыпка грунта по всей территории в связи с присутствием на пощадке строительства грунтовых вод.

Отвод поверхностных вод осуществляется вдоль бортового камня по лоткам проездов с а/бетонным покрытием со сбором в дождеприемные колодцы, далее в проектируемую сеть дождевой канализации с выпуском в существующий коллектор дождевой канализации d-1000.

7. Описание организации рельефа вертикальной планировкой.

Вертикальная планировка на участке строительства выполнена методом красных горизонталей сечением рельефа через 0,1м. Преобразование существующего рельефа предусмотрено с учетом наименьших объемов земляных работ, наиболее рациональной посадки здания в высотном отношении, отвода атмосферных осадков в пониженную часть рельефа.

Проектируемый участок имеет уклон в юго-западном направлении. Проезды в местах перепада рельефа имеют продольный уклон от 5% до 20%.

8. Описание решений по благоустройству территории.

Проектируемый жилой дом расположен по периметру участка, выделенного под строительство.

Проектом предусматривается строительство 4-этажного 5-и секционного жилого. Проектируемый жилой дом расположен продольной осью с севера на юг..

Главным фасадом здание ориентировано на восток, в сторону улицы Художников Шуваловых, дворовым фасадом здание ориентировано на запад.

Благоустройство территории включает в себя устройство двух проездов на территорию жилого дома с магазином, устройство парковок, площадок отдыха, спортивных, хозяйственных площадок. Благоустройство территории будет осуществляться в два этапа. Подъезд к дому осуществляется с двух сторон с существующей улицы Художников Шуваловых, проходящей вдоль главного фасада проектируемого жилого дома. Ширина проездов по территории жилого дома, принята равной 5.5 м. Радиусы поворота приняты равными 5.0 м.

						027/2021-00-ПЗУ.ПЗ
Изм	Кол.уч.	Лист	№док.	Подп.	Дата	0277 2027 00 7703.710

Для движения пешеходов по территории жилого дома вдоль проездов запроектированы тротуары шириной 2.0 м с возможностью заезда пожарной техники. Для комфортного проживания и в соблюдение норм для МГН проектом предусмотрены пандусы в местах перемещения инвалидов к местам парковок и местам общего пользования. В местах примыкания тротуаров к проездам предусмотрено понижение бортового камня до 0.015 м.

Покрытие проездов, парковок и тротуаров выполнено с асфальтобетонным покрытием.

Устройство хозяйственных площадок: для мусороконтейнеров, для чистки домашних вещей предусмотрено в разных частях территории с соблюдением санитарных норм.

Для обеспечения жильцов проектируемого жилого дома площадками для отдыха, игр детей и спортивными использована территория в центральной части участка.

На территории предусмотрено устройство площадок: для игр детей, отдыха взрослых, спортивных. Оборудование площадок малыми формами выполняется на усмотрение заказчика. Размещение здания на территории обусловлено целесообразностью его эксплуатации и

Вся свободная от застройки и покрытия территория озеленяется путем устройства газонов с посевом трав и внесением растительной земли, посадкой деревьев лиственных пород, кустар-

ников в группах и в живой изгороди.

удобством проезда к нему.

Лист №док.

Подп.

Дата

Кол.цч.

9. Обоснование схем транспортных коммуникаций, обеспечивающих внешний и внутренний подъезд к объекту капитального строительства, для объектов непроизводственного назначения.


Подъезд к проектируемому жилому дому осуществляется с существующего улицы Художников Шуваловых.


Проезд пожарной техники для 1-го этапа многоквартирного жилого дома на время строительства 2-го этапа жилого дома будет осуществляться по временному проезду, выполненному из сборных ж/бетонных плит. Устройство временного проезда предусмотрено в разделе ПОС настоящего проезда.


Инв. №по дл.	Подп. и дата	Взам. инв.	инв.	≥

027/2021-00-ПЗУ.ПЗ


Лист

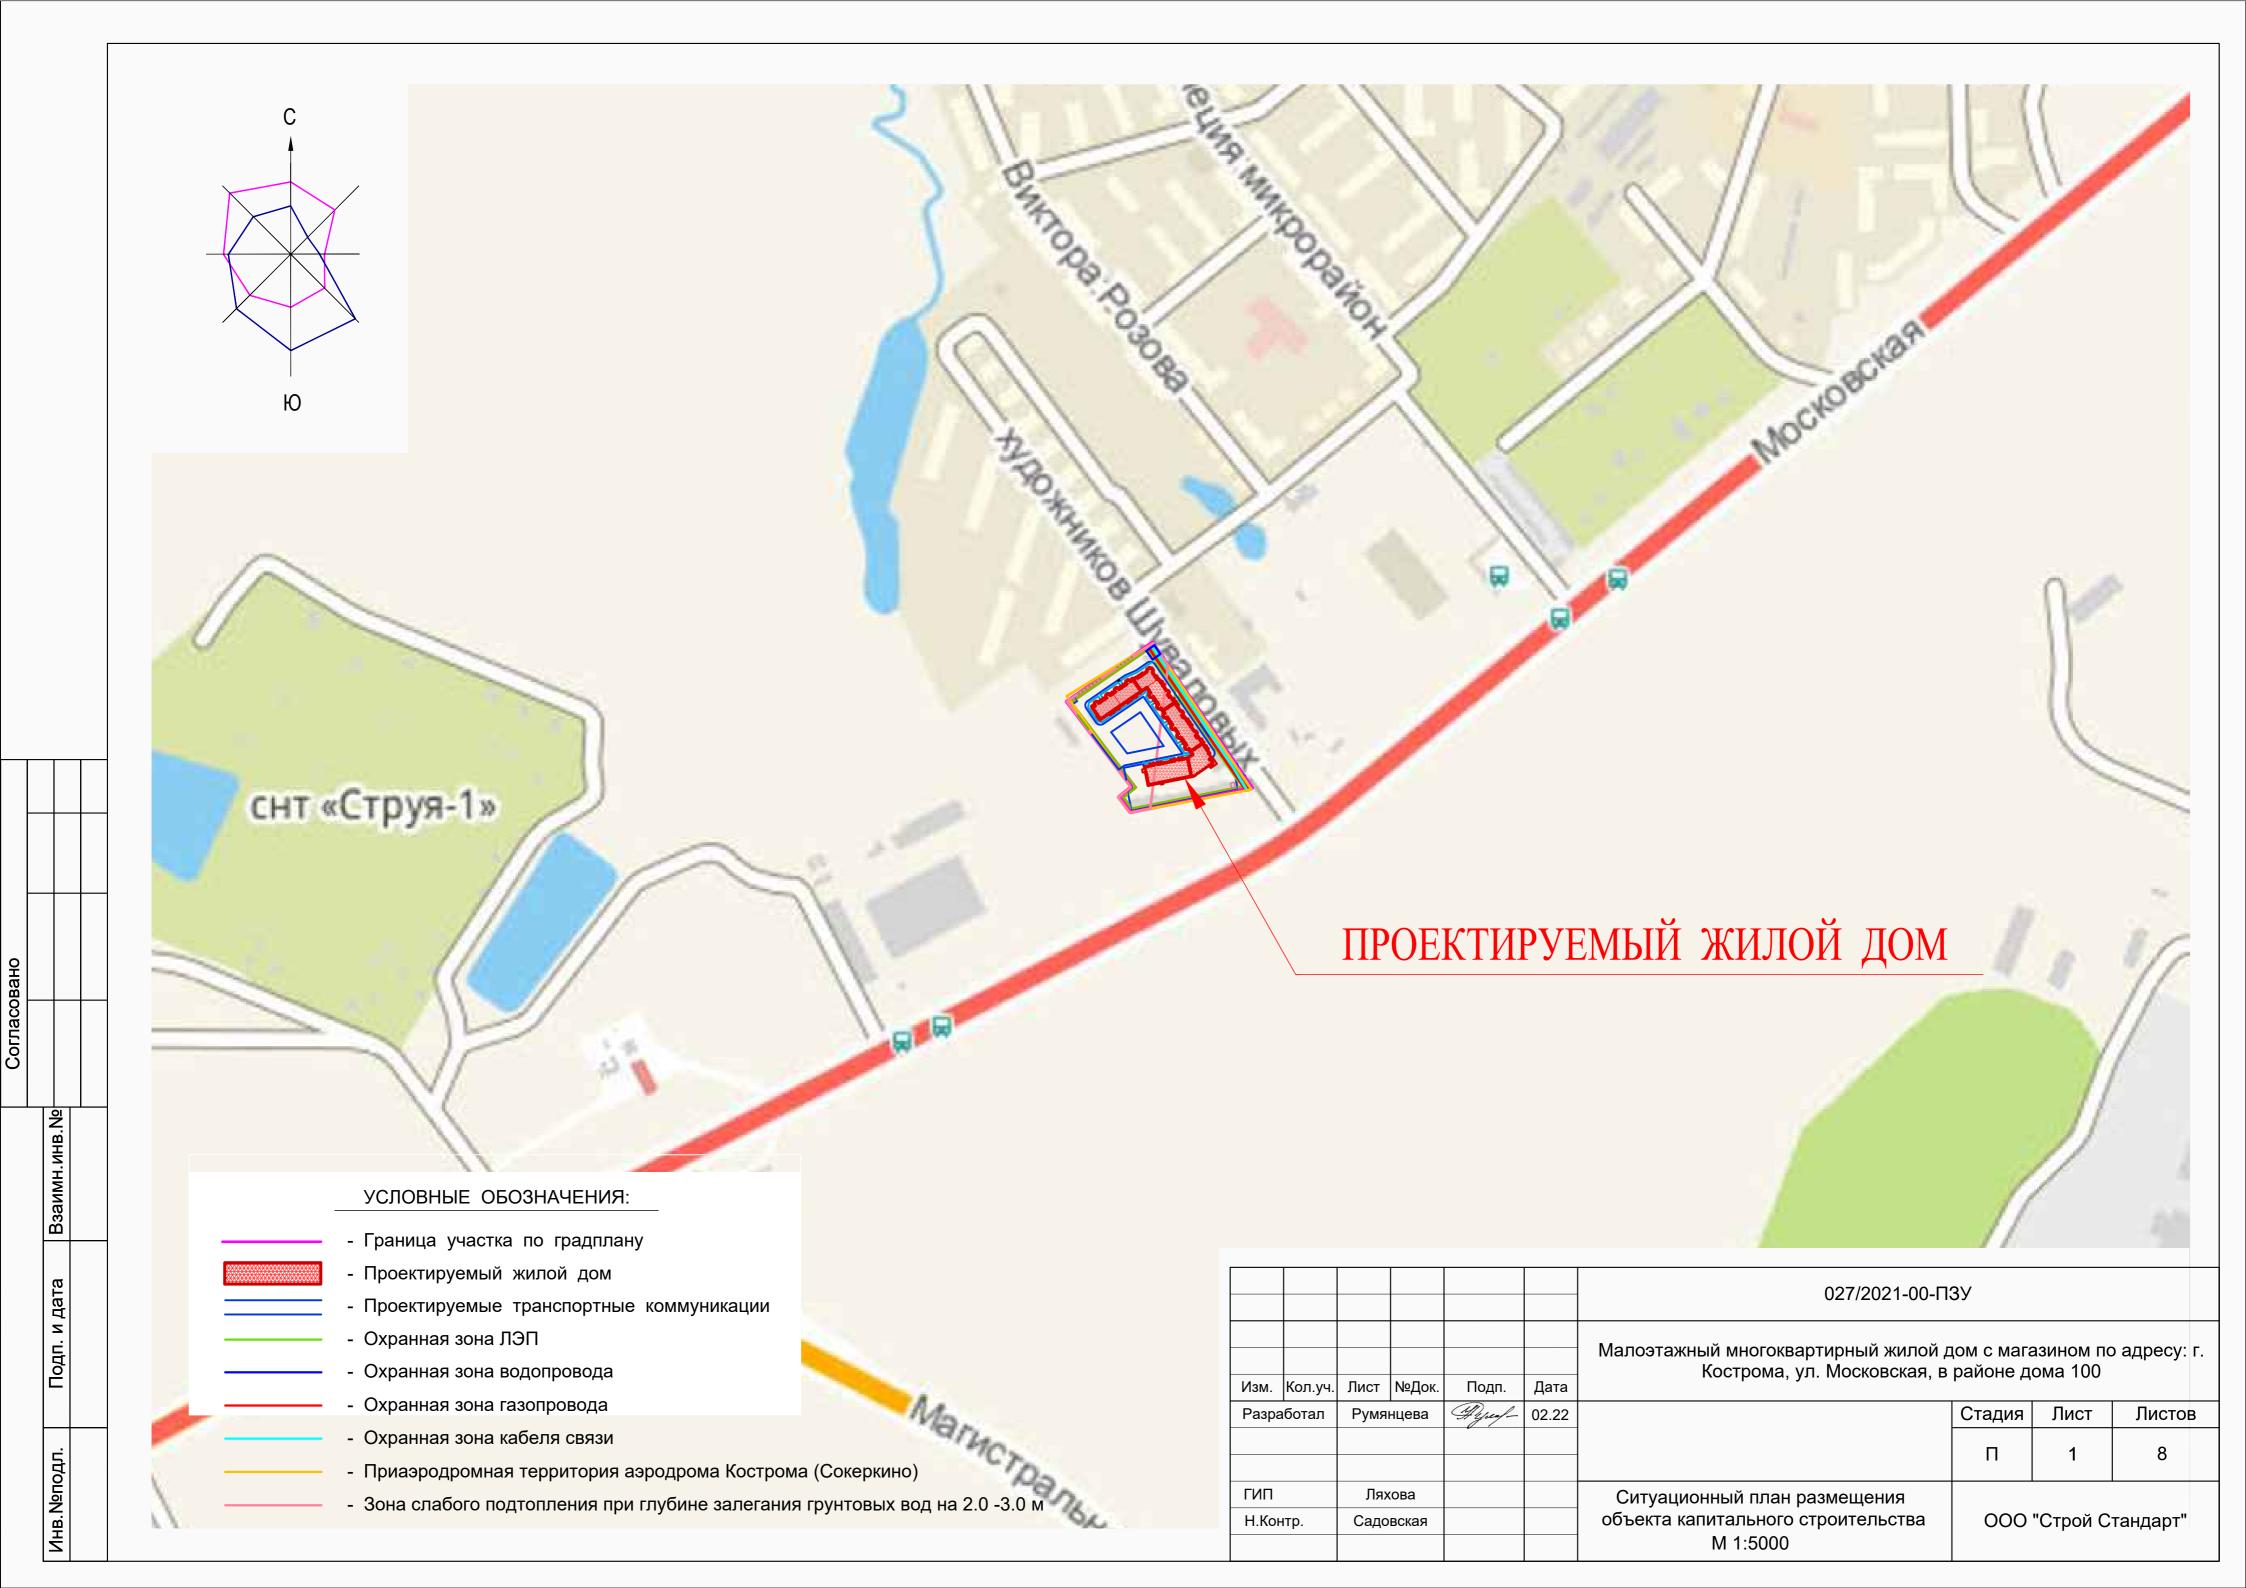

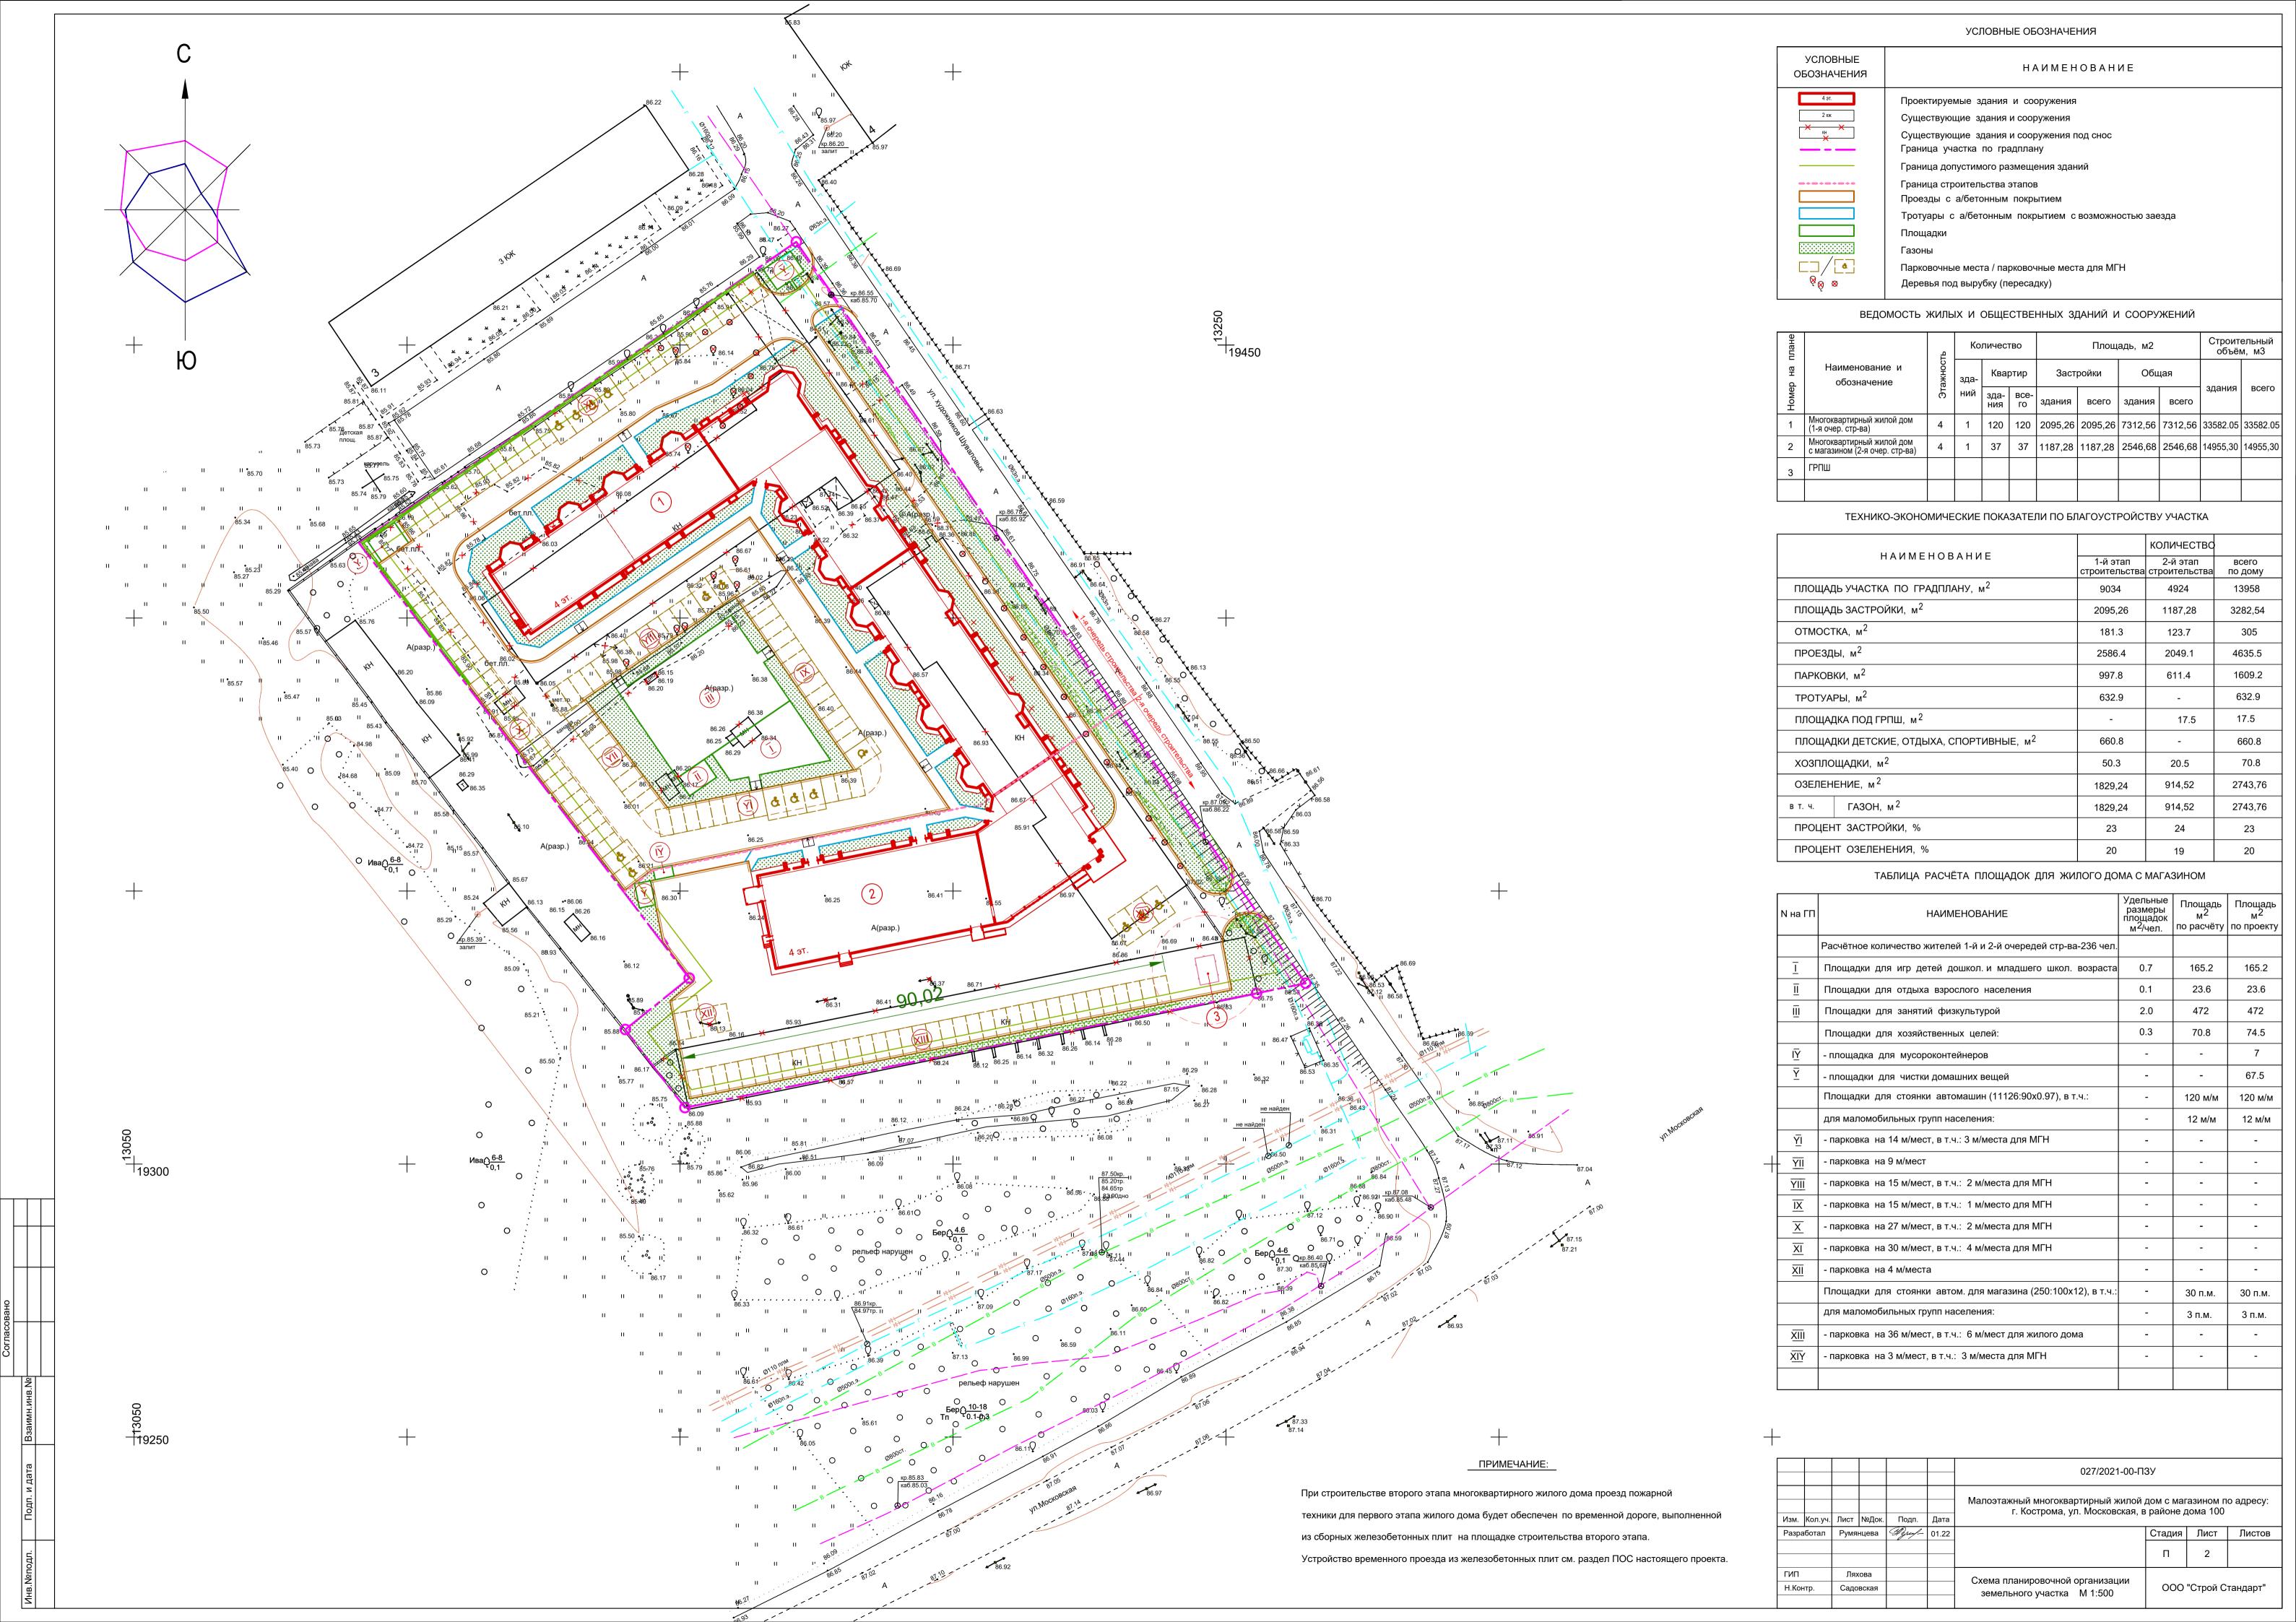

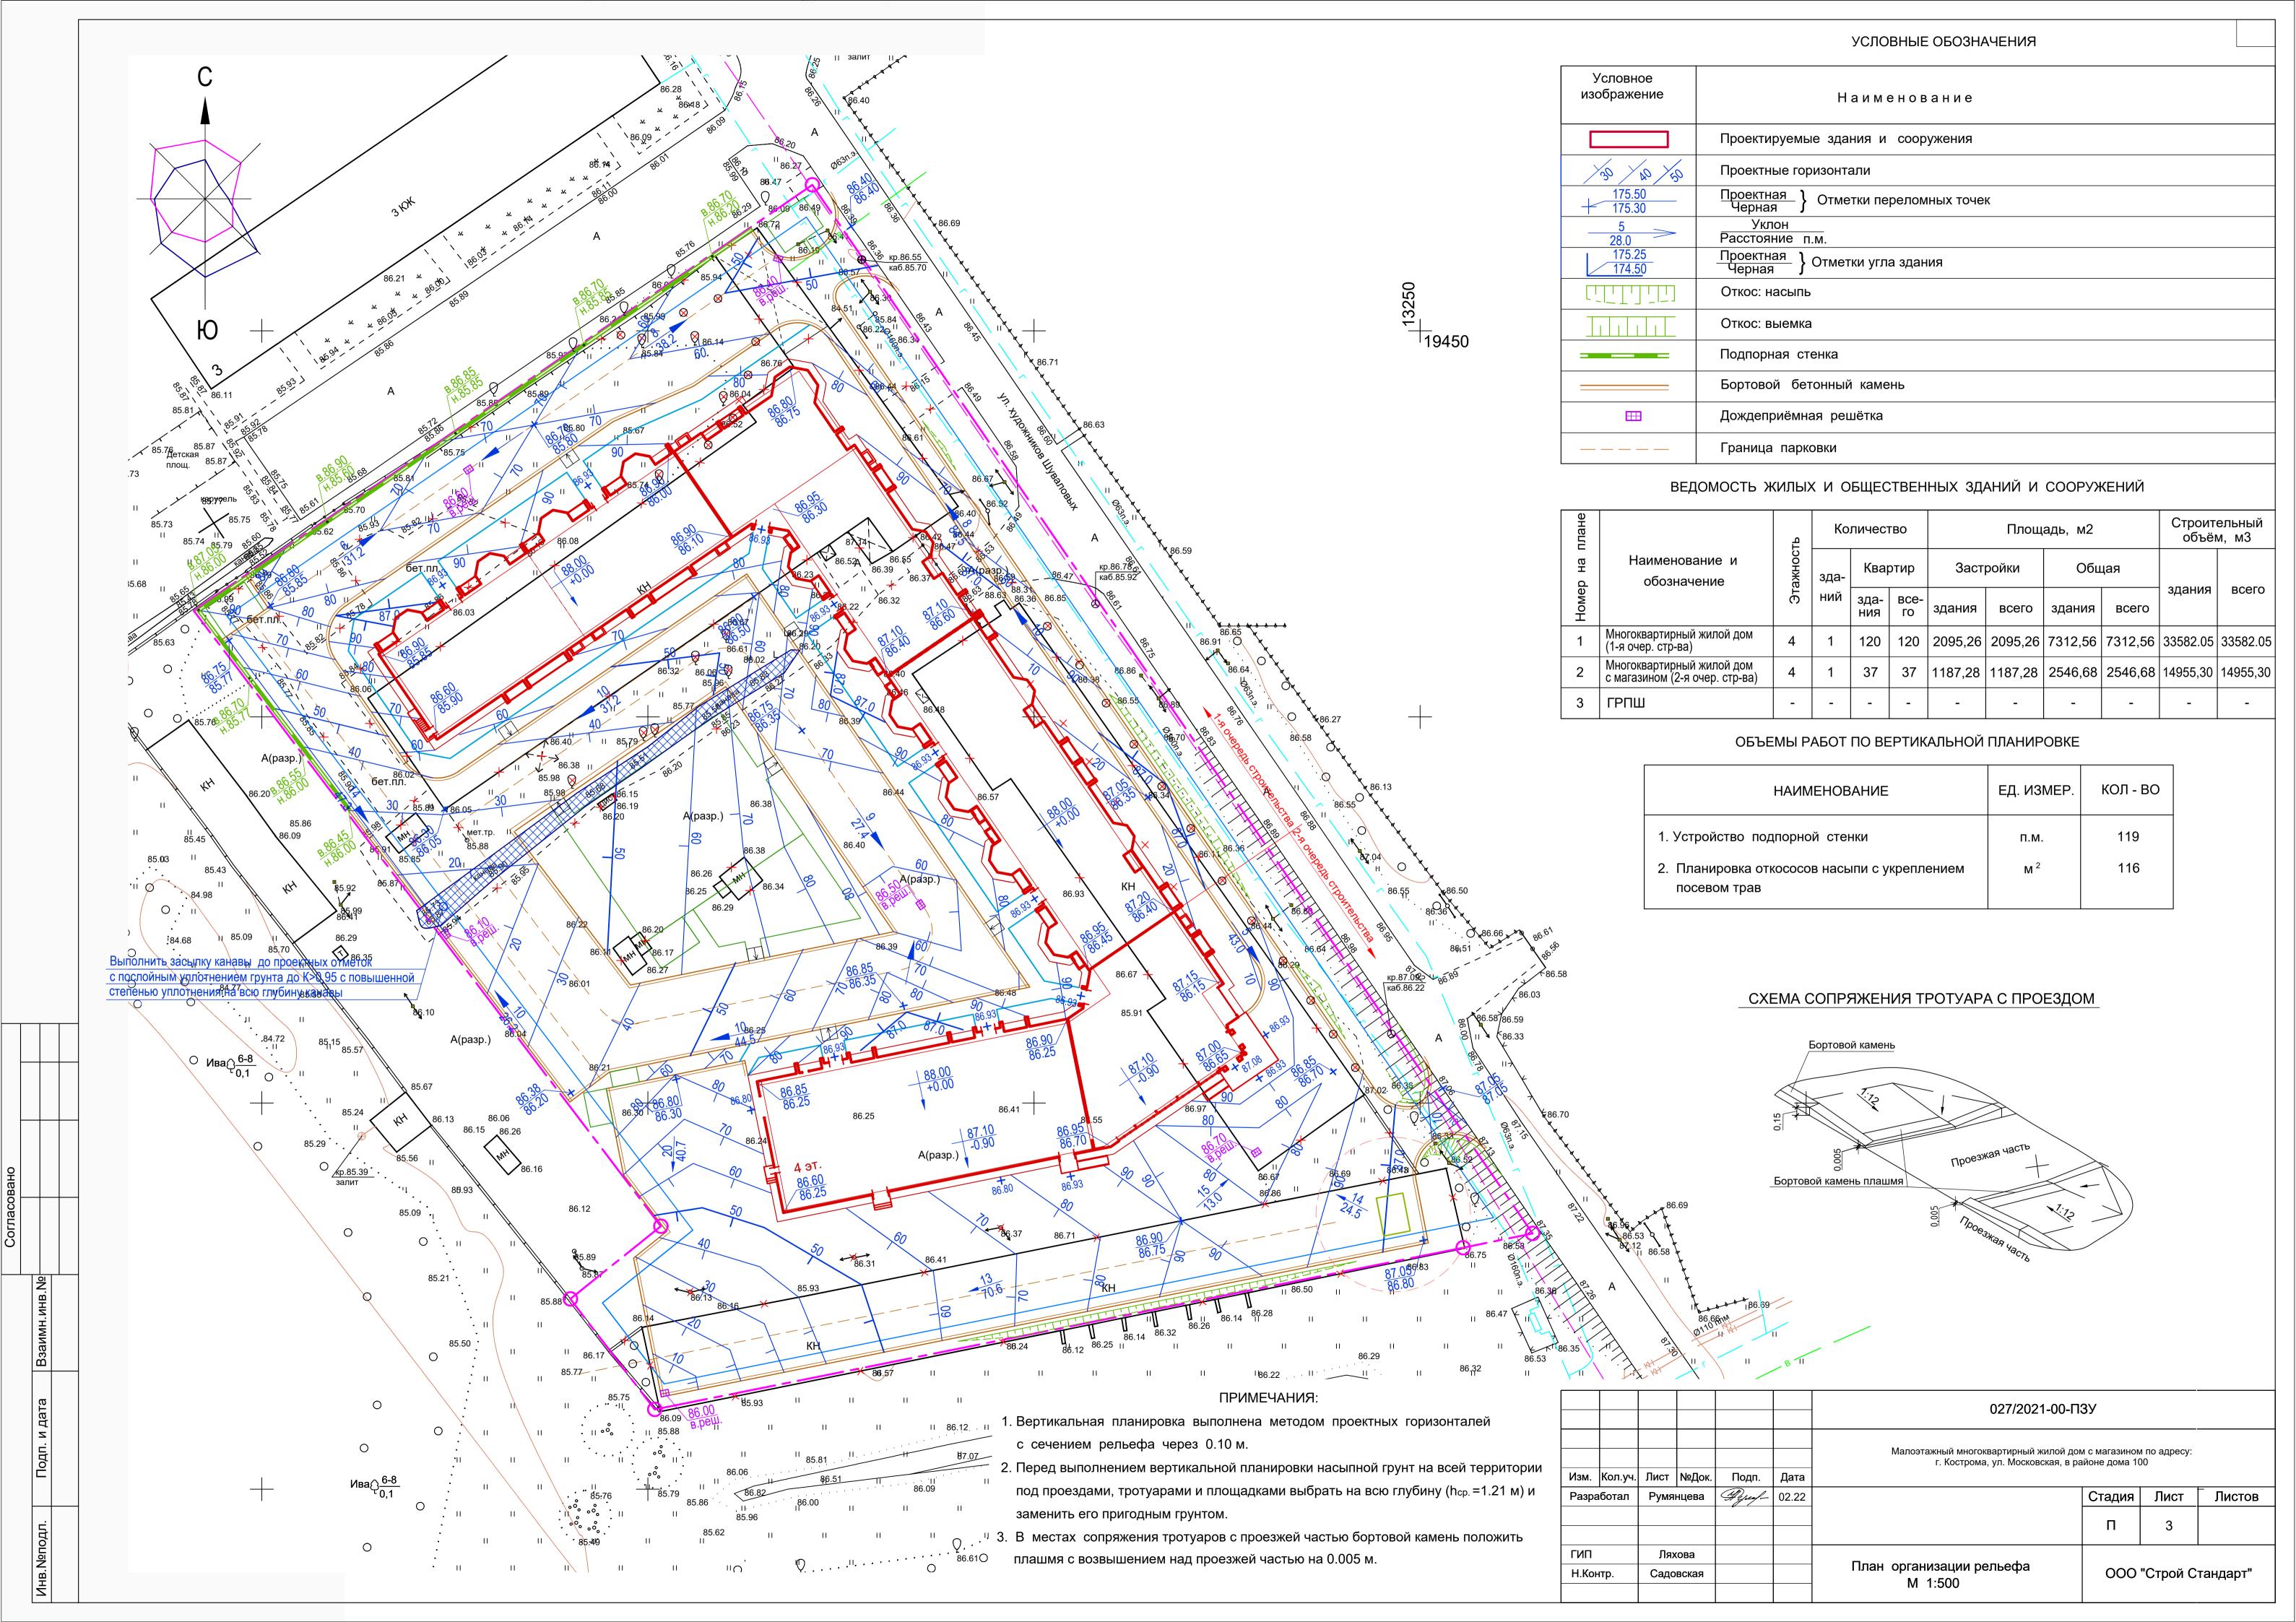



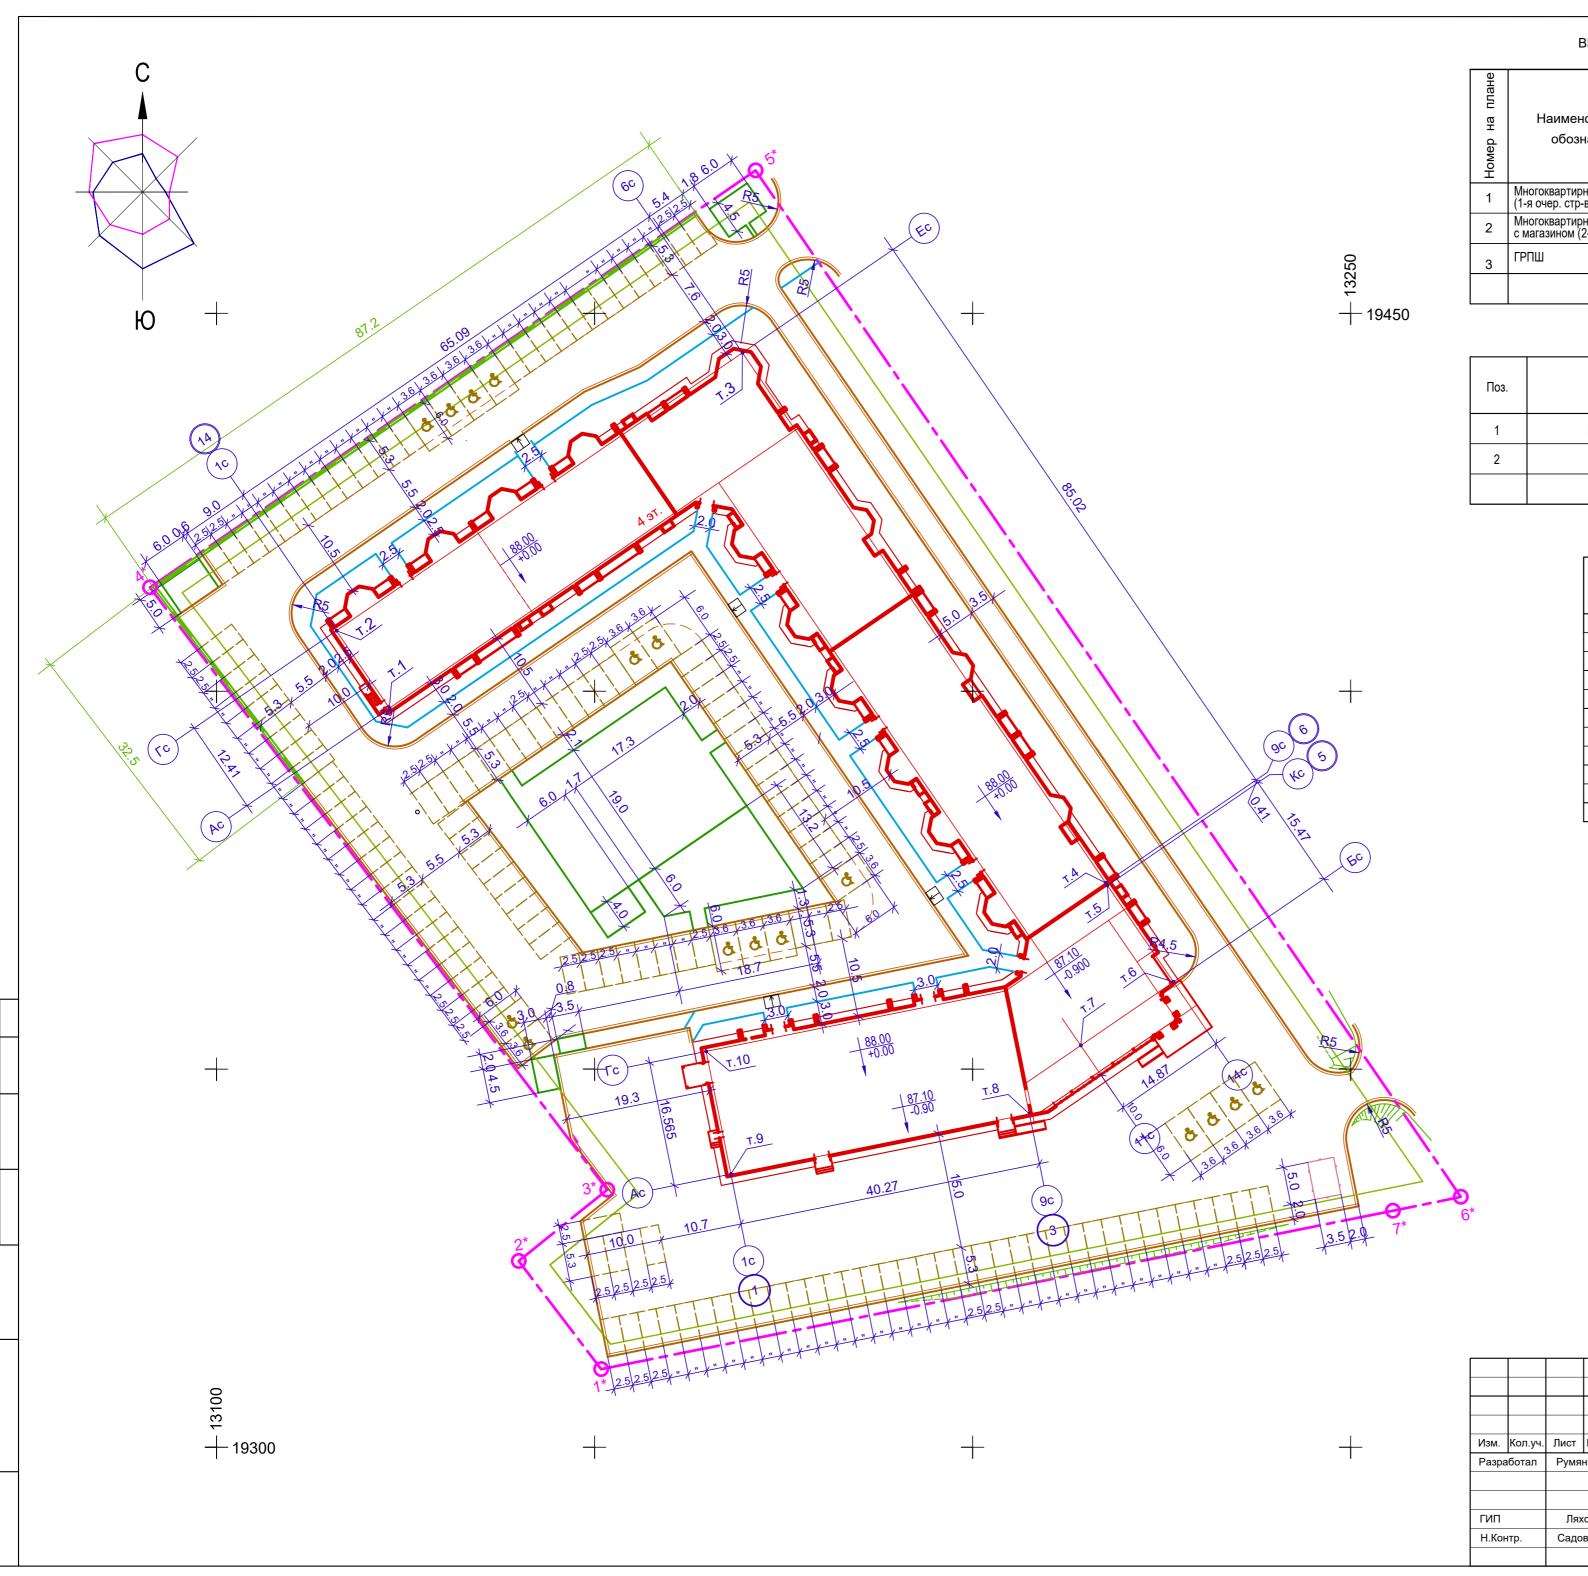

Взаимн.инв.№

ВЕДОМОСТЬ ЖИЛЫХ И ОБЩЕСТВЕННЫХ ЗДАНИЙ И СООРУЖЕНИЙ

плане	оменование и на	Этажность	Ко.	личест	гво		Площ	адь, м2		Строит объёг	ельный м, м3	
I -			Этажност	зда-	Квар	отир	Заст	ройки	Обц	цая		
Номер				Этє	Этк	ний	зда- ния	все- го	здания	всего	здания	всего
1	Многоквартирный жилой дом (1-я очер. стр-ва)	4	1	120	120	2095,26	2095,26	7312,56	7312,56	33582.05	33582.05	
2	Многоквартирный жилой дом с магазином (2-я очер. стр-ва)	4	1	37	37	1187,28	1187,28	2546,68	2546,68	14955,30	14955,30	
3	ГРПШ											

СПЕЦИФИКАЦИЯ

Поз.	Обозначение	Наименование	Кол.	Масса ед., т	Примечание
1	БР 100.30.15	Бортовой камень марки БК-3		798	
2	БР 100.20.8	Бортовой камень марки БК-3		310	

ТАБЛИЦА КООРДИНАТ ДЛЯ РАЗБИВКИ ОСЕЙ ЗДАНИЯ

Nº		Координаты			
точек	Пересечение осей	+-X	+ -y		
1	Ac - 1c (14)	+19397.7680	+13122.8707		
2	Гс - 1с (14)	+19408.0067	+13115.8580		
3	Ec - 6c	+19444.7849	+13169.5555		
4	Ec - 9c (6)	+19374.6408	+13217.6005		
5	Kc(5) - 14c	+19374.3026	+13217.8322		
6	Бс -14с	+19361.5393	+13226.5740		
7	Бс - 11с	+19353.1349	+13214.3020		
8	Ac - 9c(3)	+19344.0888	+13207.5137		
9	Ac - 1c(1)	+19336.1238	+13168.0402		
10	Гс - 1c(1)	+19352.3615	+13164.7637		


ТАБЛИЦА КООРДИНАТ ДЛЯ РАЗБИВКИ ГРАНИЦ УЧАСТКА


Nº	Координаты					
точек	+-X	+ -Y				
1*	+19310.32	+13150.88				
2*	+19324.63	+13139.96				
3*	+19334.05	+13151.67				
4*	+19413.74	+13091.19				
5*	+19468.9	+13171.29				
6*	+19333.11	+13264.57				
7*	+19331.27	+13255.58				


ПРИМЕЧАНИЯ:


- 1. Размеры на чертеже даны в метрах.
- 2. Разбивку здания производить по координатам точек пересечения осей здания.
- 3. Разбивку границ участка производить по коррдинатам его поворотных точек.
- 4. Разбивку проездов и площадок производить от наружних граней стен зданий.


						027/2021-00-ПЗУ Малоэтажный многоквартирный жилой дом с магазином по адресути. Кострома, ул. Московская, в районе дома 100			
Изм.	Кол.уч.	Лист	№Док.	Подп.	Дата				
Разра	иботал	Румя	нцева		01.22	Стадия Лист Ли		Листов	
							П	5	
ГИП		Лях	ова				<u> </u>		
Н.Кон	нтр.	Садо	вская			План расположения зданий и сооружений М 1:500	ООО "Строй Стандарт"		

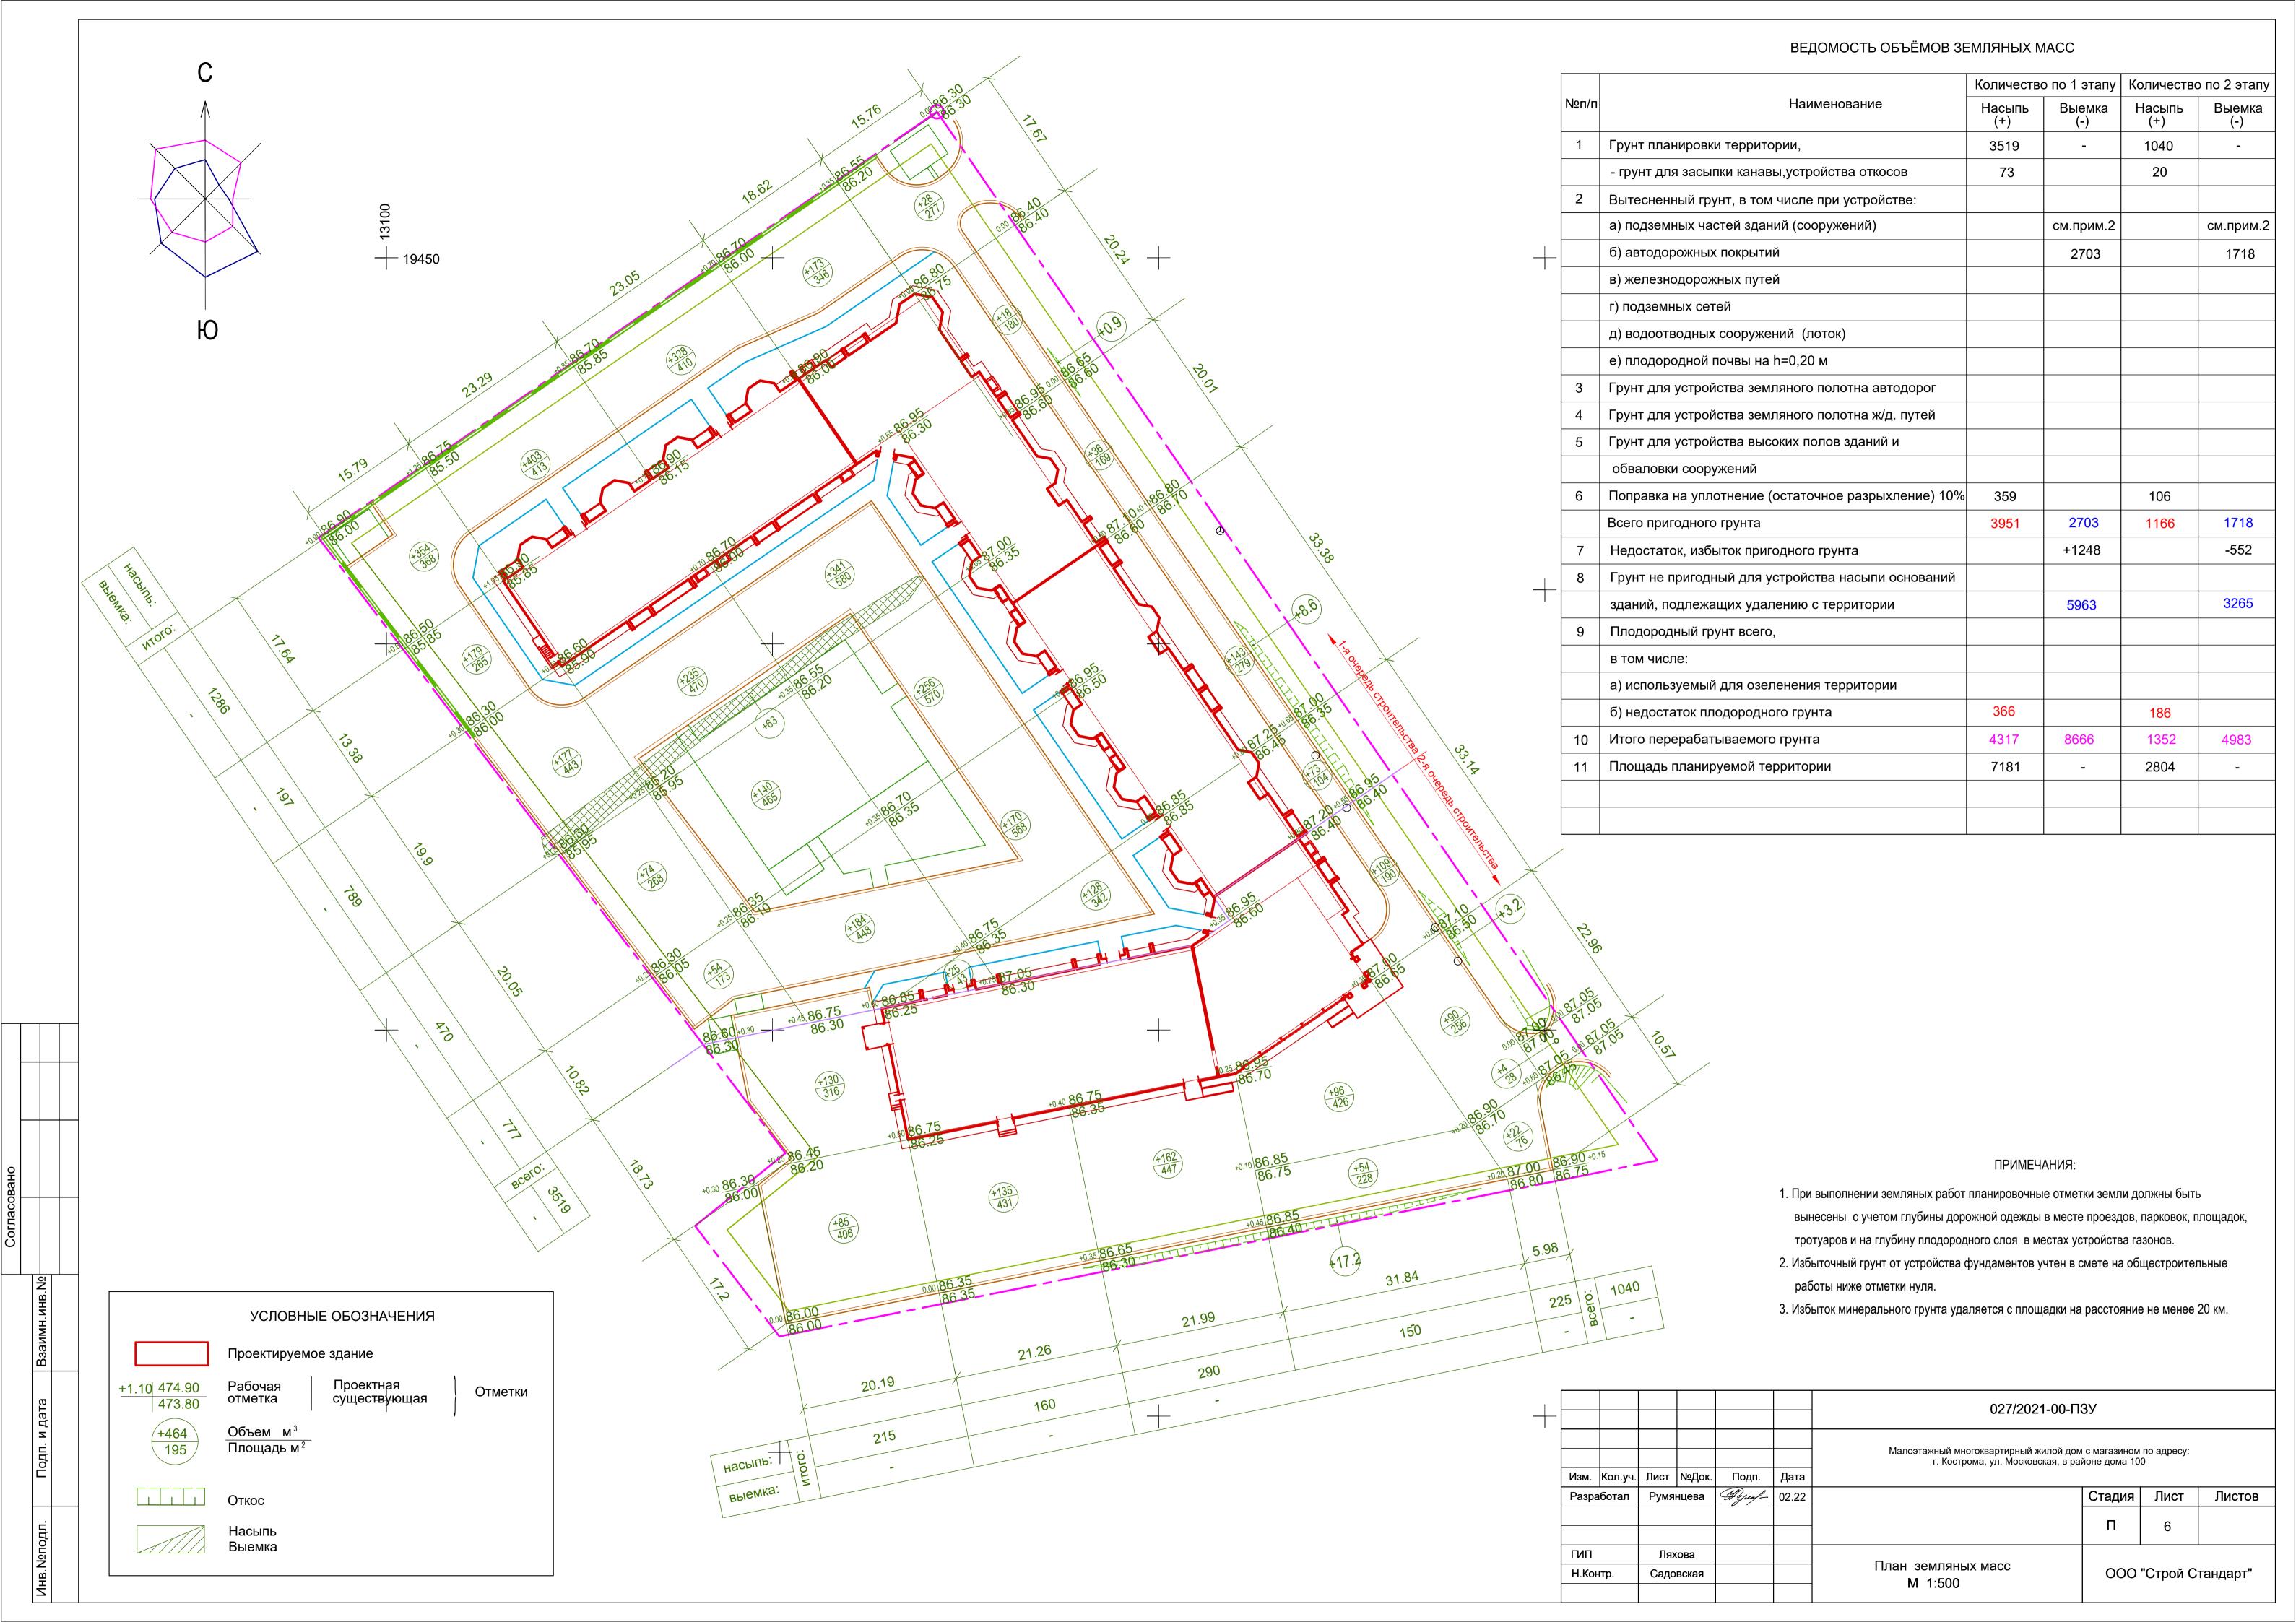

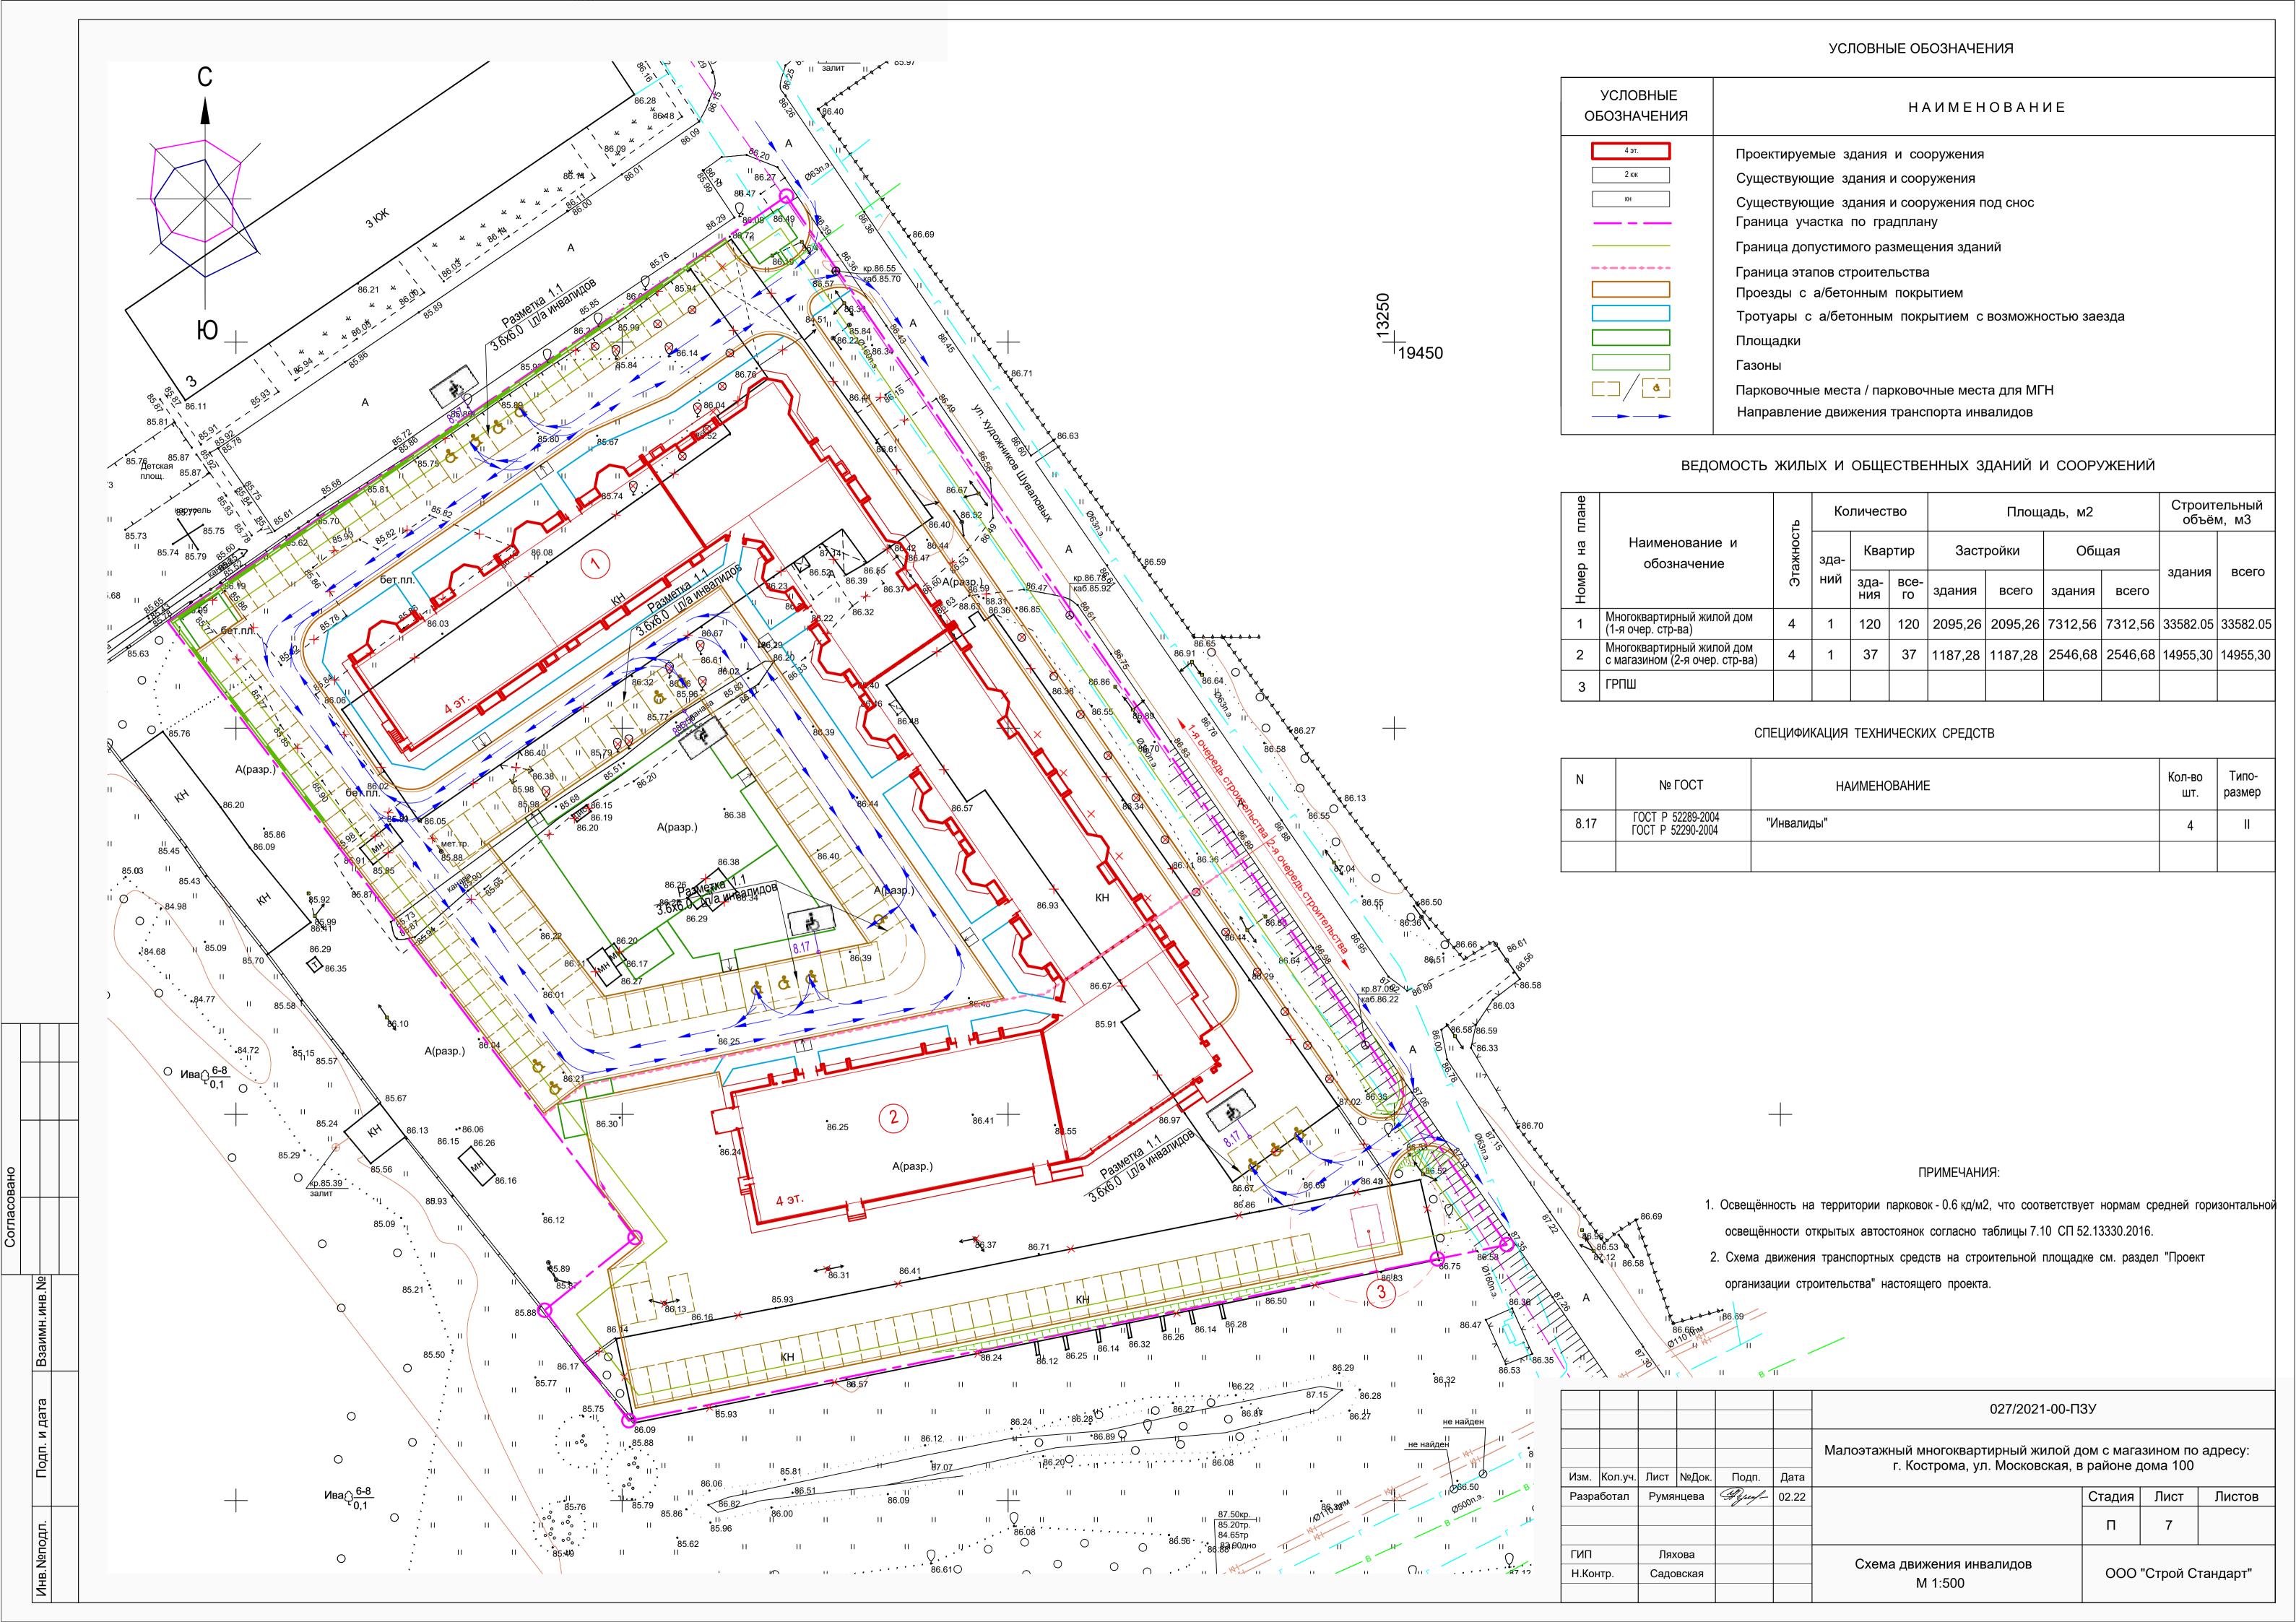

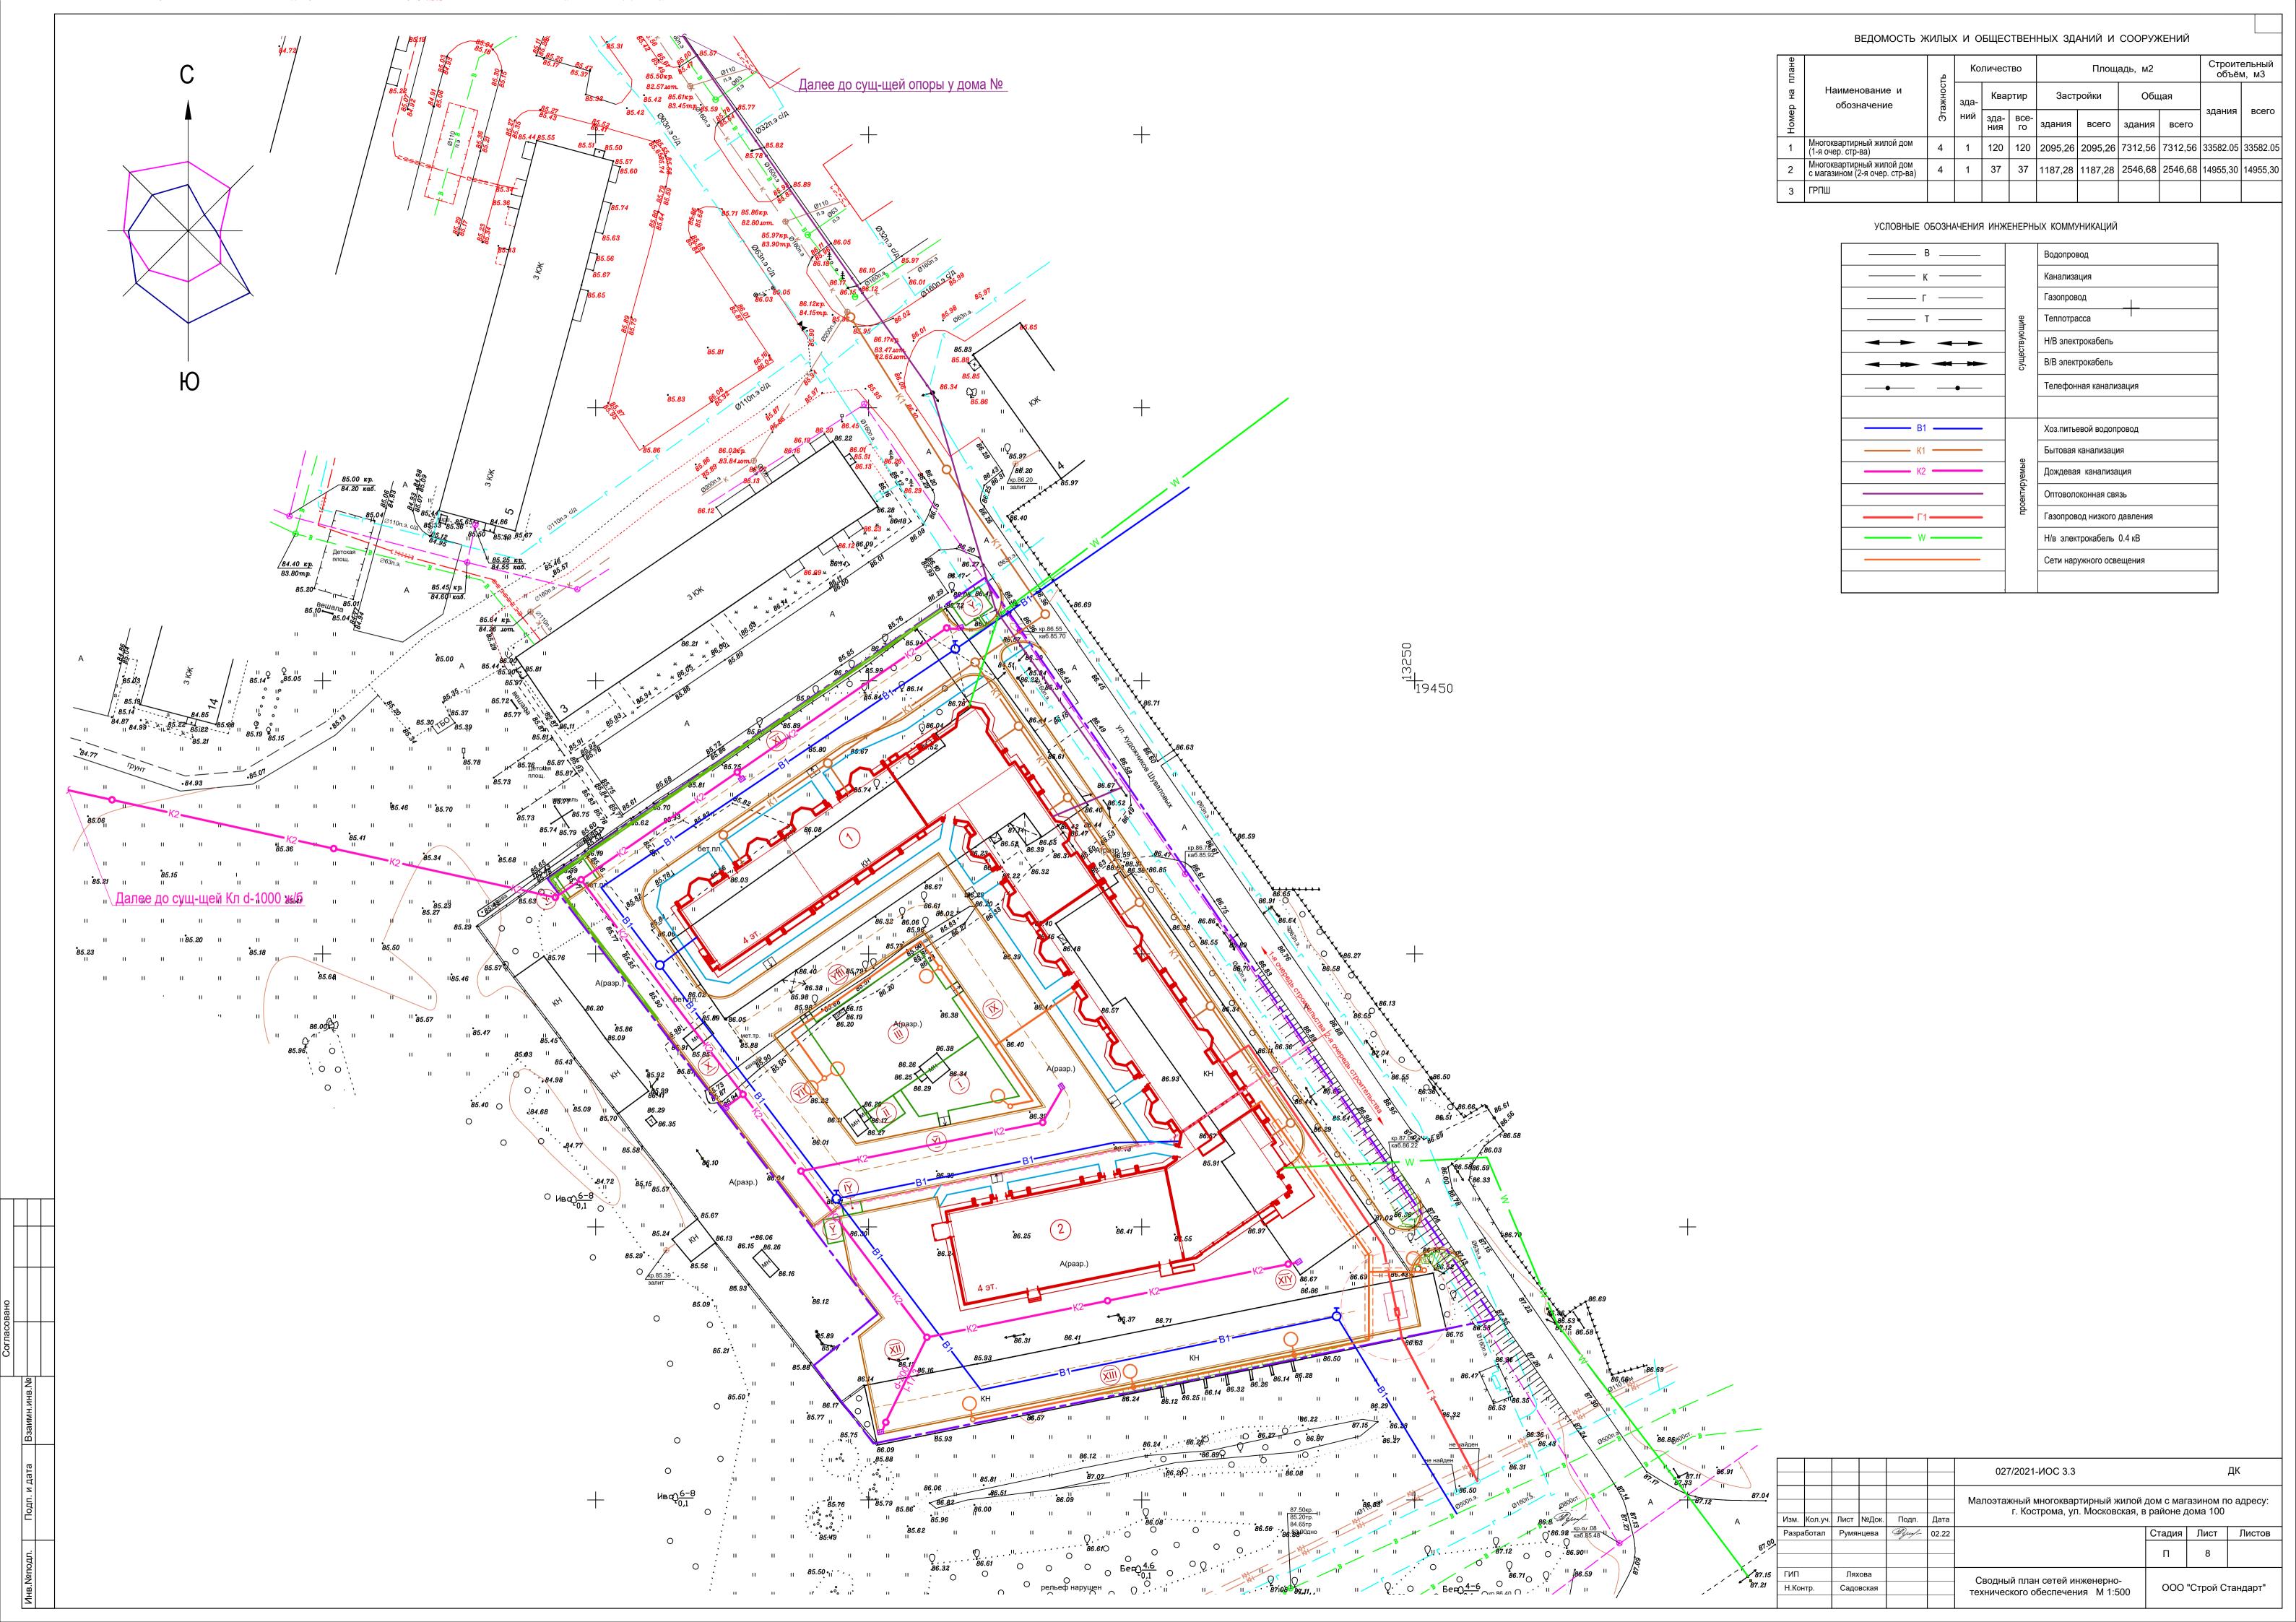


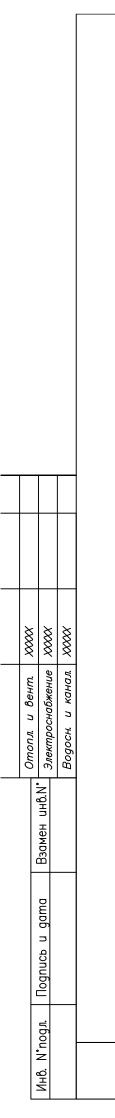

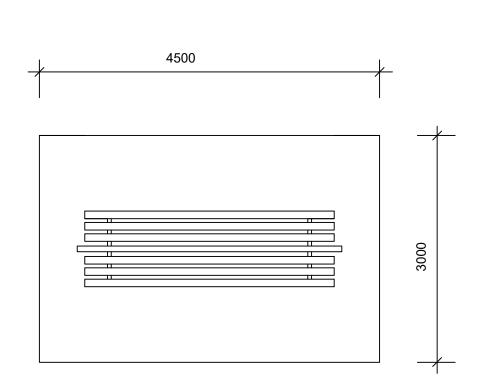

ПЧ-2"К"

Тип площадки	NºNº ⊓/⊓	Наименование	Кол-во шт.	Баланс территории	№№ листов раб. черт.	Стоим. в руб.
ПЧ-2"К"	1	Установка для чистки ковров	1	тип I - 13,5м2		
ПЧ-1"К"		Установка для чистки ковров	2	тип I - 27,0м2		

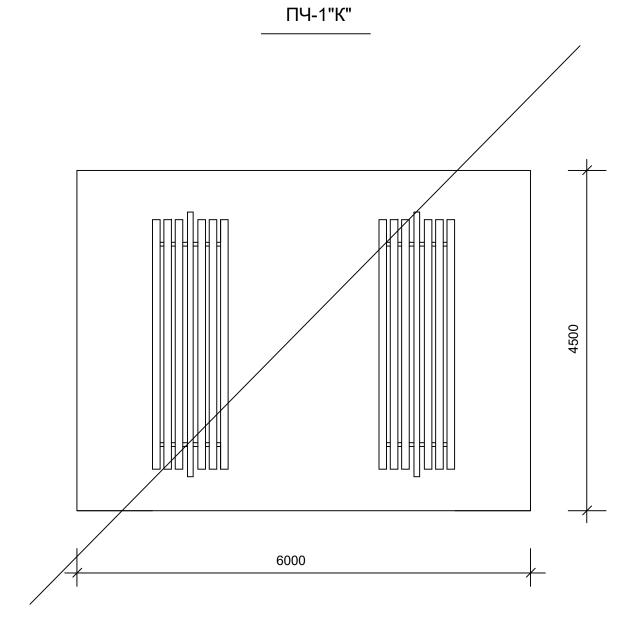


КОНСТРУКЦИЯ ПЛОЩАДКИ

- 1. асфальт 3 см
- 2. песчано гравийная смесь 12 см

Привязан							
привязал	Румянцева	Alynen -	02.22				
Инв.№							

	Альбом	Типовые элементы	Площадки для чистки домашних вещей тип ПЧ-2"К" - 13,5 м2;		ĺ
КОСТРОМАПРОЕКТ	АФ-ІІ"К"	внешнего благоустойства	-тип ПЧ-1"К"- 27,0 м2-	Лист 51	

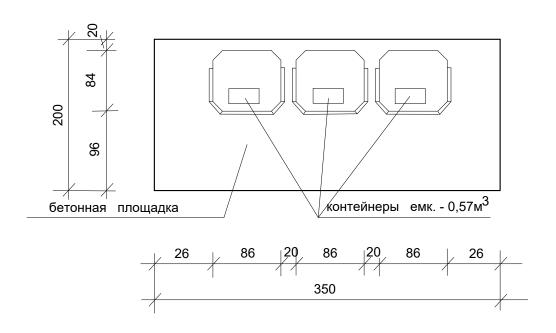

Показатели

1. Площадь бетонной площадки 7 м²

2. Количество контейнеров 3 шт.

Конструкция площадки

1. Бетон М-150

12 см.

2. Песок

20 см.


Примечание:

Размеры даны в см.

Привязан							
Привяз.	Румянцева	Hyper -	02.22				
Инв.№							

Бетонная площадка на 3 контейнера для мусора тип М-1

МФ-І-Ж-39

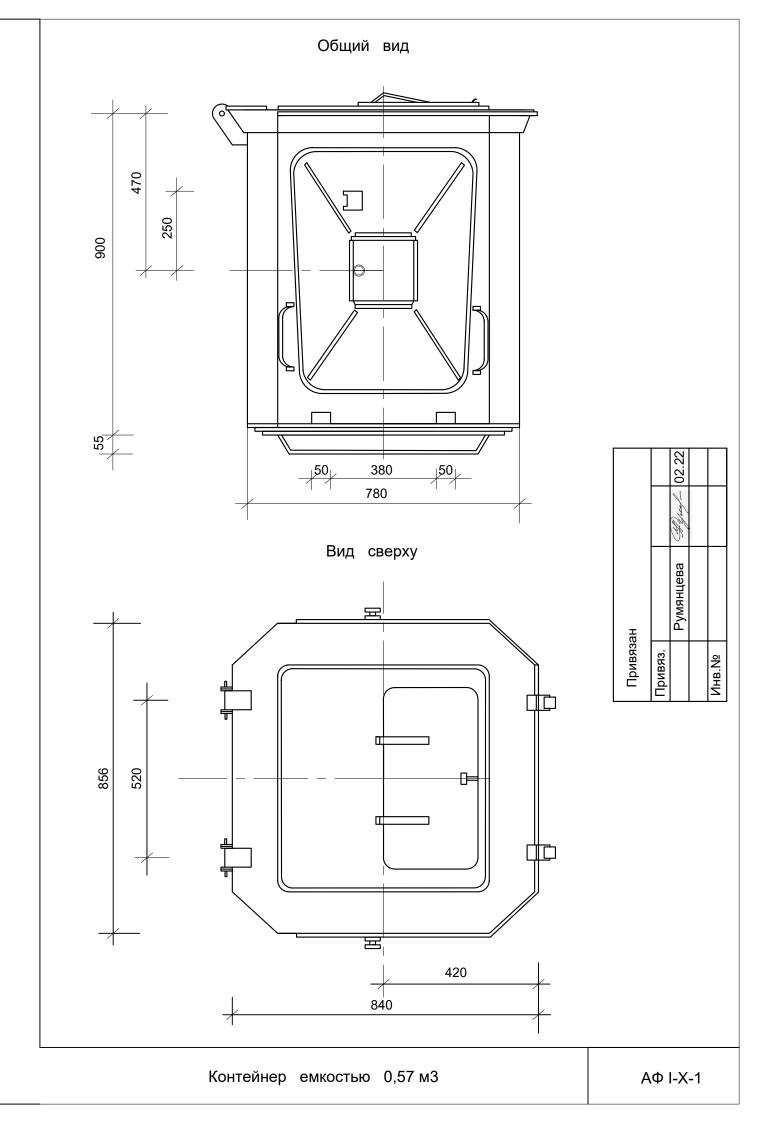

Расчет количества дворовых мусороконтейнеров

для малоэтажного многоквартирного жилого дома с магазином по адресу:

г. Кострома, в районе дома № 100

$$Q_{c} = \frac{PmK_{1}t}{VK_{2}}$$

$$\Pi_{c} = \overline{VK_{2}} \quad K_{3} = \overline{365VK_{2}} \quad K_{3};$$

Пс – количество дворовых мусороконтейнеров

Qc – расчетное среднесуточное накопление домового мусора м3

t – предельный срок хранения мусора, сутки, - 1-3 суток

V – емкость одного сборника – 80-100л – 0,1м3 контейнера – 0,15м3

Vконт.= 0,2м3

К2 – коэффициент наполнения сборника – 0,9

К3-коэффициент учитывающий сборники находящиеся в мойке – 1,05

P-норма накопления на одного человека в год, м3 270-360кг -0,3 м3ср

m – численность населения отдельного здания, группы зданий,

микрорайона

К1 – коэффициент суточной неравномерности мусора равный 1,2-1,3

Расчет: численность— 236 чел.

PmK1t 0,3 · 236 · 1,3 · 2 184.08
$$\Pi c = 365VK2 = 365 \cdot 0,2 \cdot 0,9 = 65,7 = 2.80 \text{ контейнера}$$

На 157-ми кв. жилой дом с численностью населения 236 человека принимаем 3 контейнера.

Из	Кол	Лис	Nº	Подпи	Дат