

#### ООО «ОККО Архитектс»

Регистрационный номер члена в реестре членов АССОЦИАЦИИ «СФЕРА ПРОЕКТИРОВЩИКОВ» (СРО-П-215-18102019) №647 от 04.06.2020г.

Заказчик: ООО «МРСК «БАЗИС»

«16-ти этажный многоквартирный жилой дом со встроенными нежилыми помещениями» по адресу: Самарская область, г. Новокуйбышевск, ул. Дзержинского, д.22а.

#### ПРОЕКТНАЯ ДОКУМЕНТАЦИЯ

Раздел 2. Схема планировочной организации земельного участка

 $01/03-2021-\Pi 3Y$ 

**Tom 2** 



#### ООО «ОККО Архитектс»

Регистрационный номер члена в реестре членов АССОЦИАЦИИ «СФЕРА ПРОЕКТИРОВЩИКОВ» (СРО-П-215-18102019) №647 от 04.06.2020г.

Заказчик: ООО «МРСК «БАЗИС»

«16-ти этажный многоквартирный жилой дом со встроенными нежилыми помещениями» по адресу: Самарская область, г. Новокуйбышевск, ул. Дзержинского, д.22а.

#### ПРОЕКТНАЯ ДОКУМЕНТАЦИЯ

Раздел 2. Схема планировочной организации земельного участка 01/03-2021-ПЗУ

**Tom 2** 

Взам.инв. №	Директор О.А. Казако	)B
Подп. и дата	Главный инженер проекта	син

Самара 2021г.

## СОДЕРЖАНИЕ РАЗДЕЛА

			Обо	значе	ение			Наименование		Прим	іечание
			01/03	-2021-Г	I3-C	(	Содержан	ние раздела			2
			01/0	3-2021-	СП	(	Состав пр	роектной документации			4
			01/03	3-2021-I	13У	7	Гекстова	я часть		6	5-14
				1				истику земельного участка, предоставленного я объекта капитального строительства;	для		5
			1					ание границ санитарно-защитных зон объектого ого строительства в пределах границ земельног			5
	1-2					с л з	соответство докум вемельный градострои	ание планировочной организации земельного уми с градостроительным и техническим реглам и нетами об использовании земельного участка участок не распространяется действие ительного регламента или в отношении его не настея градостроительный регламент);	иентами	:	5-6
	3					Π		экономические показатели земельного участка енного для размещения объекта капитального тва;			7
				4		Т К Г	ом числе р сапитально	ание решений по инженерной подготовке терр решений по инженерной защите территории и эго строительства от последствий опасных ких процессов, паводковых, поверхностных и вод;			8
П				5-6		6	е) описани	е организации рельефа вертикальной планиров	вкой;	9	D-10
				6-7		2	к) описани	е решений по благоустройству территории;		10	0-11
			7				беспечива	ание схем транспортных коммуникаций, кощих внешний и внутренний подъезд к объек ого строительства.	сту		11
ван			01/03-2021-ПЗУ			I	Графичес	ская часть			
Согласовано				1		(	Ситуацио	нный план			
Cor				2		I	Разбивочн				
				3		I	План орга				
				4		I	План земл				
			5				План благ				
	9	91	6			I	Конструкт				
	инв		7				Сводный				
	Raam	Dam		8		(	Схема дви	ижения автотранспорта(М1:500)			
	Попп. и пата	<b>=</b>						01/03-2021	пэмс		
	F		Изм. Кол.уч	и Лист	№док	Подп	. Дата	<i>01/03-2021</i>	113 <b>3-</b> C		
	ппоп		Разработал Проверил	Ивони		HEOH	08.21 08.21	Стадия П Содержание раздела		Лист 1	Листов 1
	Инв		Н.контр. ГИП	Казако Кукуп		Aug	08.21 08.21			<b>(()</b>	

### СОСТАВ ПРОЕКТНОЙ ДОКУМЕНТАЦИИ

по объекту: «16-ти этажный многоквартирный жилой дом со встроенными нежилыми помещениями» по адресу: Самарская область, г. Новокуйбышевск, ул. Дзержинского, д.22а.

			№ тома		Обоз	знач	ение		Наименование		Примечание			
			1		01/0	3-202	21-П3	Pa	вдел 1. Пояснительная записка		ып. ООО «О рхитектс»	ОККО		
			2		01/03	-202	1-ПЗУ		вдел 2. Схема планировочной организа нельного участка	А	ып. ООО «Орхитектс»			
			3		01/0	3-202	21-AP	Pa	Раздел 3. Архитектурные решения		ып. ООО «О рхитектс»	ОККО		
			4		01/0	3-202	21-КР		вдел 4. Конструктивные и объемно- анировочные решения		ып. ООО «Орхитектс»	ОККО		
								обо тех инх	вдел 5. Сведения об инженерном орудовании, о сетях инженерно- нического обеспечения, перечень женерно-технических мероприятий, держание технологических решений					
			5.1.1	01	1/03-2	2021-	ИОС1.1	<b>Ча</b> с	драздел 1. Система электроснабжения. сть 1. 16-ти этажный многоквартирный пой дом со встроенными нежилыми мещениями		ып. ООО «( рхитектс»	OKKO		
			5.1.2	01	1/03-2	2021-	ИОС1.2		драздел 1. Система электроснабжения. сть 2. Крышная котельная		ып. ООО Золгатехпр	оектстрой»		
П			5.2.1	01	1/03-2	2021-	ИОС2.1	<b>Ча</b> с	драздел 2. Система водоснабжения. сть 1. 16-ти этажный многоквартирный лой дом со встроенными нежилыми мещениями		ып. ООО «( рхитектс»	OKKO		
H			5.2.2	01	1/03-2	2021-	иос2.2	Под	драздел 2. Система водоснабжения. сть 2. Крышная котельная		ып. ООО Золгатехпр	оектстрой»		
вано			5.3.1	01	1/03-2	2021-	иосз.1	Под Час жих	драздел 3. Система водоотведения. сть 1. 16-ти этажный многоквартирный лой дом со встроенными нежилыми		ып. ООО «( рхитектс»	ОККО		
Согласовано			5.3.2	01	1/03-2	2021-	иосз.2	Под	мещениями драздел 3. Система водоотведения. сть 2. Крышная котельная		ып. ООО Золгатехпр	оектстрой»		
			5.4.1	01	1/03-2	2021-	ИОС4.1	Под кон <b>Час</b> жил	драздел 4. Отопление, вентиляция и идиционирование воздуха. сть 1. 16-ти этажный многоквартирный пой дом со встроенными нежилыми мещениями	A	ып. ООО «( рхитектс»	OKKO		
	,	MHB. No	5.4.2	01	1/03-2	2021-	ИОС4.2	<b>По</b> ,	драздел 4. Отопление, вентиляция и идиционирование воздуха. сть 2. Крышная котельная		ып. ООО Золгатехпр	оектстрой»		
	4	Взам. и	5.5.1	01	1/03-2	2021-	ИОС5.1	Под Час	драздел 5. Сети связи. сть 1. 16-ти этажный многоквартирный лой дом со встроенными нежилыми		ып. ООО «( рхитектс»	ОККО		
		Подп. и дата	Изм. Ко	л.уч Ј	Лист	№док	Подп.	Дата	мещениями 01/03-2021-	-СП				
	H	_	Разработа		укушн		Addin 1	08.21	T	Стадия	Лист	Листов		
		. Ме подл.	ГАП	К	азаког	в (	Soul	08.21	Состав проектной документации	П	1	2		
	:	ИНВ.	Н.контр. ГИП		азакоі Зукуші		Aven Theren	08.21 08.21	·	RCHITE	215			

5 5 A I	01/02 2021 1	1005.0	I	<b>7</b> 0	Вып. ООО	
5.5.2	01/03-2021-И	1005.2		драздел 5. Сети связи.	«Волгатехпроекто	трс
5.6	01/03-2021-1	иось		сть 2. Крышная котельная драздел 6. Система газоснабжения.	Вып. ООО	1
3.0	01/03-2021-1	посо	110,	драздел о. Система газоснаожения.	«Волгатехпроекто	трс
5.7.1	01/03-2021-И	IOC7.1	По	драздел 7. Технологические решения.	Вып. ООО «ОККО	)
			ча	сть 1. 16-ти этажный многоквартирный	Архитектс»	
				лой дом со встроенными нежилыми		
5.7.2.1	01/02 2021 H	007.3.1		ещениями	Вып. ООО	
5./.2.1	01/03-2021-И	UC /.2.1		драздел 7. Технологические решения. сть 2. Крышная котельная.	«Волгатехпроекто	трс
				<b>ига 1.</b> Тепломеханические решения.		
5.7.2.2	01/03-2021-И	OC7.2.2		драздел 7. Технологические решения.	Вып. ООО	
				сть 2. Крышная котельная.	«Волгатехпроекто	трс
				ига 2. Автоматизация комплексная		
6	01/03-2021-	ПОС		здел 6. Проект организации	Вып. ООО «ОККО Архитектс»	)
8	01/02 2021	00C		оительства	Вып. ООО «ОККО	)
δ	01/03-2021-	OOC		вдел 8. Перечень мероприятий по охране ружающей среды	Архитектс»	,
				здел 9. Мероприятия по обеспечению	Вып. ООО «ОККО	)
				жарной безопасности	Архитектс»	
9.1	01/03-2021-	ПБ.1		сть 1. Мероприятия по обеспечению	Вып. ООО «ОККО	)
				карной безопасности	Архитектс»	
9.2	01/03-2021-	ПБ.2		сть 2. Система автоматической пожарной	Вып. ООО «ОККО	)
				нализации и оповещения людей о пожаре	Архитектс»	
10	01/03-2021-	ОДИ	_	здел 10. Мероприятия по обеспечению	Вып. ООО «ОККО	)
				ступа инвалидов	Архитектс»	
10.1	01/03-2021-	-ТБЭ	Pa	здел 10.1. Требования к обеспечению	Вып. ООО «ОККО	)
			без	опасной эксплуатации объекта	Архитектс»	
				питального строительства		
11.1	01/03-2021	<b>L-ЭЭ</b>		здел 11.1. Мероприятия по	Вып. ООО «ОККО Архитектс»	)
				еспечению соблюдения требований	T.p.m.ex.en	
				ергетической эффективности и		
				ебований оснащенности зданий,		
			-	ооений и сооружений приборами ета используемых энергетических		
				ета используемых энергетических сурсов		
11.2	01/03-2021-	РМЛ	_	здел 11.2. Сведения о нормативной	Вып. ООО «ОККО	)
11,2	01/00 2021			риодичности выполнения работ по	Архитектс»	
				питальному ремонту		
				огоквартирного дома, необходимых		
				я обеспечения безопасной		
			экс	сплуатации такого дома, об объеме и о		
			coc	ставе указанных работ		
						J.
				01/03-2021-СП		
Изм. Кол	.уч Лист №док.	Подп.	Дата			L

Взам.инв. №

Подп. и дата

Инв. № подл.

# а). Характеристика земельного участка, предоставленного для размещения объекта капитального строительства.

Данная проектная документация по объекту: «16-ти этажный многоквартирный жилой дом со встроенными нежилыми помещениями» по адресу: Самарская область, г. Новокуйбышевск, ул. Дзержинского, д.22а».

Вокруг участка расположена существующая жилая застройка.

Въезд на территорию осуществляется по внутриквартальным проездам с северовосточной стороны.

# б). Обоснование границ санитарно-защитных зон объектов капитального строительства.

Санитарно-защитная зона не регламентируется.

ГИП

Кукушкин

# в). Обоснование планировочной организации земельного участка в соответствии с градостроительным и техническим регламентами, либо документами об использовании земельного участка.

Проектная документация по объекту: «16-ти этажный многоквартирный жилой дом со встроенными нежилыми помещениями» по адресу: Самарская область, г.

Новокуйбышевск, ул. Дзержинского, д.22а» разработана на основании:

- Договор на выполнение проектных работ № 01/03-2021 от 01.03.2021 г.;
- Техническое задание на проектирование от 01.03.2021 г., утвержденное генеральным директором ООО «МРСК «БАЗИС»;
  - Гралостроительного плана земельного участка № РФ 63-3-05-0-00-0744 от 16.04.2019.

	№ подл. Подп. и	Изм. Кол.уч Разработал Н.контр.	Лист Ивони Казако	Н	Подп. Лин	Дата 08.21 08.21	Текстовая часть	Стадия П	<b>Лист</b> 1	<b>Листов</b> 9
	Н	Разработал	Ивони	Н	110_	08.21	01/03-2021	Стадия	Лист	Листов
	Подп.	Изм. Кол.уч	Лист	№док	Подп.		01/03-2021	I-1133		
	Іодп.						01/03-2021	1-1153		
	_						01/03-2021	1_Π2V		
	Z									
	дата									
	Н									
	Взам.									
	. инв.									
	3. No									
		службы.			11		, , , , , , , , , , , , , , , , , , ,	1	T	
				-	-		органами государственного саниранного надзора и государственно	-	опожар	ной
		требован	ий и з	адані	ием на п	роект	рование по согласованию с местн	ными орга		
Cor							мельного участка отсутствует. строительством и разрабатываетс	я с учетом	и норма	тивных
Согласовано		градостро	оитель	ный	регламен	HT.				
ванс							в территориальной зоне Ж-3: и и многоэтажными жилыми дом	ами Устан	новлен	
		2								
				•			женерно-технического обеспечен	/		
		<ul><li>Tex</li></ul>	ничесь	сие у	сповия н	а полі	лючение (технологическое присо	епинение)		

Проект выполнен в соответствии:

- Техническим регламентом о требованиях пожарной безопасности № 123-Ф3. В проекте предусмотрены мероприятия по пожарной безопасности,
- СП 4.13130.2013 Системы противопожарной защиты. Ограничение распространения пожара на объектах защиты. Требования к объемно-планировочным и конструктивным решениям

Согласно СП 4.13130.2013 запроектирован пожарный круговой проезд шириной (6.0 м), на расстоянии 8.0-10.0м от края проезда до фасада.

Время прибытия пожарных частей не превышает 10 мин..

На территории будет выполнен комплекс работ по благоустройству:

- устройство покрытий дорог, тротуаров;
- устройство покрытий детской площадки и площадки для отдыха взрослого населения с применением резинового покрытия;
  - площадки для мусоросборников;
  - стоянок для автомобилей на 85 машиномест, в том числе 10 мест для МГН Территория благоустраивается и озеленяется.

Предусматривается проектирование инженерных сетей.

- по необходимости или на усмотрение Заказчика, проектом предусмотренна возможность монтажа ограждения территории.

За относительную отметку 0.000 принята отметка чистого пола первого этажа и соответствует абсолютной отметке 100.67м.

Взам.инв. Л								
Подп. и дата								
Инв. № подл.							01/03-2021-Π3V	<u>ист</u> 2
И	Изм.	Кол.уч	Лист	№док.	Подп.	Дата		۷

# **г). ТЕХНИКО-ЭКОНОМИЧЕСКИЕ ПОКАЗАТЕЛИ ЗЕМЕЛЬНОГО УЧАСТКА** Таблица 1.

<b>№</b> п/п	Наименование	Ед.изм.	Количес тво
1	Площадь участка в границах отвода по ГПЗУ (100%), в том числе:	га	0.7842
1.1	Площадь застройки жилого дома (9,7%)	$M^2$	760.94
1.2	Площадь искусственных покрытий, дорог, тротуаров, площадок (58,86%)	M <sup>2</sup>	4615.64
1.3	Площадь озеленения всей территории (30,44%) (Площадь озеленения территории, свободной от застройки* – 34.82 %) (В том числе конструкция Д)	M <sup>2</sup>	2465.42

Взам.инв. №								
Подп. и дата								
Инв. № подл.	Изм.	Кол.уч	Лист	№док.	Подп.	Дата	01/03-2021-ПЗУ	<b>Лист</b> 3

# д). Обоснование решений по инженерной подготовке территории, в том числе решений по инженерной защите территории и объектов капитального строительства от последствий опасных геологических процессов, паводковых, поверхностных и грунтовых вод.

В административном отношении участок изысканий расположен по адресу: ул. Дзержинского 22А, г Новокуйбышевск, Самарская область.

Геоморфологически они приурочены к верхней части коренного склона левобережной долины р. Волги. Рельеф участка относительно ровный, спланированный, характеризуется абсолютными отметками 99.10-100.93м.

Неблагоприятные для строительства физико-геологические процессы и явления на участке не обнаружены.

Инженерно-геологические условия участка относятся к I (простой) категории сложности.

В геологическом строении участка на глубину до 25м принимают участие пермские отложения татарского яруса. С поверхности перекрытые почвенно-растительным слоем и современным насыпным грунт.

Гидрогеологические условия участка характеризуются наличием постоянно действующего водоносного горизонта, приуроченного к толще пермских отложений. По результатам гидрогеологических наблюдений уровень грунтовых вод установился на глубине 7.0-9.0м (на абсолютных отметках от 91.10 до 93.00м БС). Водовмещающими породами являются прослои алеврита в глине с коэффициентом фильтрации от 0.001-0.01м/сут.

В период обильных осенних дождей и весенних паводков возможны сезонные колебания УГВ на 1.0-1.5м.

Участок проектируемого строительства является потенциально подтопляемым тип II-A<sub>2</sub>.

В разрезе участка выделено 3 инженерно-геологических элемента (ИГЭ) грунтов:

ИГЭ № 1 – насыпной грунт;

ИГЭ № 2 – почвенно-растительный грунт;

ИГЭ № 3 – глина твердая-полутвердая.

В качестве естественного основания фундаментов любого типа и активной зоны может служить среднесжимаемый грунт ИГЭ  $\mathfrak{N}_{2}$  3.

Насыпь и почва подлежат прорезке фундаментами на всю мощность, во избежание развития больших неравномерных осадок.

грунты являются неагрессивными по отношению к бетонам всех марок и к арматуре в железобетонных конструкциях, по отношению к углеродистой и низколегированной стали обладают высокой коррозионной агрессивностью

В случае промерзания в морозный период (например, в открытом котловане или траншеи) глина, залегающая в зоне сезонного промерзания, проявляет слабопучинистые свойствами.

При проектировании фундаментов на пучинистых грунтах надлежит предусмотреть надежный отвод подземных, атмосферных и производственных вод с площадки путем водоотводных каналов и лотков, дренажа и других гидромелиоративных сооружений.

Для снижения неравномерного увлажнения пучинистых грунтов вокруг фундаментов при проектировании и строительстве рекомендуется: земляные работы производить с минимальным объемом нарушения грунтов природного сложения при рытье котлованов под

Взам.инв. №	
Подп. и дата	
Инв. № подл.	

Изм.	Кол.уч	Лист	№док.	Подп.	Дата

фундаменты; тщательно послойно уплотнять грунты при обратной засыпке пазух фундаментов и траншей ручными и пневмо- или электротрамбовками; обязательно устраивать водонепроницаемые отмостки шириной не менее 1 м вокруг здания с глиняными гидроизолирующими слоями в основании или покрывать почвенным слоем толщиной 10-12 см и задернять многолетними травами.

#### е). Описание организации рельефа вертикальной планировкой.

Рельеф местности сложный, имеющий общий уклон в северо-восточном направлении и характеризуется отметками 101,40—98,31.

Естественный рельеф территории в значительной степени изменен хозяйственной деятельностью человека.

Проектируемый рельеф увязан с отметками прилегающих территорий, зданий, сооружений и дорог, и максимально приближен к существующему рельефу.

Проект организации рельефа проектируемого участка выполнен методом проектных (красных) горизонталей, проведенных с шагом 0,2 метра.

Поперечные уклоны проездов - 20%, пешеходных зон - до 20%.

Продольный уклон пешеходных дорожек не превышает 50%.

Проезды ограждаются бортовым камнем, возвышающимся над проезжей частью на 0,15 метра. Бортовой бетонный камень марки БР 100.30.15, БР 100.20.8 (или аналог). В случае выполнения бетонных покрытий тротуаров и проездов бортовые камни не устанавливаются.

Относительная отметка нуля проектируемого здания принята равной отметке пола первого этажа здания, которая соответствует абсолютной отметке 100.67м.

На участке организован отвод дождевых и талых вод от здания, со всех сторон на тротуар по проездам на существующую улично-дорожную сеть.

Взам.инв. №							
Подп. и дата							
Инв. № подл.							01/03-2021-ПЗУ 5
Ин	Изм.	Кол.уч	Лист	№док.	Подп.	Дата	<i>01/03-2021-1133</i> 5

#### ж) Описание решений по благоустройству территории.

На участке запроектировано:

- 16 этажное здание (поз. 1), прямоугольное в плане с размерами в осях 21,85х29,8 м, высотой измеряемой разностью отметок поверхности проезда для пожарных машин и нижней границы открывающегося проема (окна) в наружной стене верхнего этажа, что составляет 47 м.
- Трансформаторная подстанция модульного типа (поз. 2).; габаритные размеры 4,97х4,64х2,7(h) м (могут уточняться по факту поставки оборудования на стадии P).

На территории предусмотрены прогулочная зона, детская площадка (поз. 3), площадка для отдыха взрослого населения (поз. 4).

На территории предусматриваются:

- 14 парковок общим количеством 85 м/м (в том числе не менее 10% (10м/м) для МГН из них 5м/м-для инвалидов колясочников);

Предусмотрены 2-а рассредоточенных въезда с северо-восточной стороны.

Пожарный проезд (шириной 6 м) выполнен с дорожным асфальтобетонным покрытием (Тип A), часть пожарного проезда проходит по тротуару с комбинированным усиленным покрытием, с возможностью проезда пожарной техники, по газонной решетке из бетона (Тип Д) и тротуаром с покрытием из плитки (Тип  $\Gamma$ ). Бетонную газонную решетку возможно заменить на асфальтобетонное либо бетонное покрытие.

- площадка для мусоросборников с крышками и ограждением, с 3 сторон высотой не менее 1,5 метра, расположена в юго-западной части участка.
- На участке запроектирована детская и площадка для отдыха взрослого населения с резиновым покрытием (Тип E)

Для типов покрытий A, Б, B,  $\Gamma$ , Д - предусмотрена возможность различного исполнения на усмотрение Заказчика (Вырианты исполнения см. лист 6 в графической части)

Вход на территорию доступен для МГН, в том числе инвалидов-колясочников, и осуществляется с прилегающей территории, с северной стороны участка по тротуарам и лестнице(ам) с ограждением для МГН, или с парковки расположенной в западной части отведённого участка. На путях движения МГН в местах пересечения тротуара с проезжей частью оборудуются съездами.

По необходимости или на усмотрение Заказчика, проектом предусмотренна возможность монтажа ограждения территории.

Для обеспечения безопасности передвижения, пешеходные пути передвижения, в том числе МГН, (запроектированы ровными, шероховатым, без зазоров (Покрытие из плитки - Тип В; тип  $\Gamma$ ).

Покрытие из бетонных плит и брусчатки должно иметь толщину швов не более 0,01 м (СП 59.13330).

Ширина пешеходного пути с учетом встречного движения инвалидов на креслахколясках принята 2,0 м. Продольный уклон путей движения, по которому возможен проезд инвалидов на креслах-колясках, не превышает 5%, поперечный - 2%.

Места для посадки и высадки маломобильных групп населения расположены не далее 50м от входа, на наземной автостоянке, предусмотрено 10 мест для инвалидов, из них для инвалидов на кресле-коляске 5 мест размером 6,0 х 3,6 м.

С северо-восточной стороны в местах перепада рельефа предусматриваются наружные лестницы по рельефу из ступеней фарбштайн (или аналог), шириной 2,0м, ограждением с двух сторон для МГН, с высотой ступеней - 0,12 м, глубиной проступей - 0,38 м. (с маршами от 3-12 ступеней). Ступени дублируются пандусом (съездом по тротуару с поперечным уклоном не превышающим 2% и поперечным уклоном не более 5%).

Возможно выполнение конструкции покрытия тротуаров, автодорог и проездов из бетона.

Подп	
Инв. № подл.	

Взам.инв. №

и дата

Изм	Кол уч	Пист	Мопок	Полп	Лата

Озеленение - устройство газона, посадка трав.

После окончания строительства, прокладки инженерных сетей и укладки дорожных и тротуарных покрытий выполняются работы по устройству газонов и установке малых архитектурных форм.

В случае приемки законченного строительством объекта в зимнее время сроки выполнения работ по устройству верхнего покрытия внутриквартальных дорог и тротуаров, хозяйственных, игровых и спортивных площадок, по установке малых архитектурных форм, озеленению следует перенести на ближайший благоприятный период, следующий за моментом ввода объекта в эксплуатацию.

Все расстояния по горизонтали (в свету) от подземных сетей до фундаментов зданий, сооружений, ограждений и опор, а так же до бортового камня приняты согласно табл. 15 СП 42.13330.2016. Расстояния по горизонтали (в свету) между соседними инженерными подземными сетями при их параллельном размещении приняты согласно табл. 16 СП 42.13330.2016.

Озеленение участка производится грунтом, соответствующим требованиям ГОСТ Р 53381-2009 "Почвы и грунты".

л.) Обоснование схем транспортных коммуникаций, обеспечивающих внешний и внутренний подъезд к объекту капитального строительства, - для объектов непроизводственного назначения.

Предусмотрены 2-а рассредоточенных въезда с северо-восточной стороны.

Пожарный проезд (шириной 6 м) выполнен с дорожным асфальтобетонным покрытием, возможно выполнение покрытий проездов из бетона.

Въезд на территорию осуществляется с существующих внутриквартальных проездов Проезд к площадке ТБО осуществляется с западной стороны по существующему проезду.

Взам.инв. Л							
Подп. и дата							
Инв. № подл.	Изм.	Кол.уч	Лист	. №лок.	Подп.	Дата	01/03-2021-ПЗУ       Лист         7

#### Расчет площадок.

Действующей редакцией ПЗЗ г. Новокуйбышевска не установлены требования по количеству парковочных машино-мест на количество квартир либо жителей, таким образом, расчет парковок выполнен по СП42.13330.2016 с учетом расчетного уровня автомобилизации 350а/м на 1000 жителей.

#### Площадки для стоянки автомашин.

Количество жителей – 240 чел.

Количество работающих в офисных помещениях – 40 чел.

На территории в границах проектирования предусмотрено 85 машиномест, в том числе 10 машиномест для МГН.

#### Для жителей:

Определение расчетного числа автомобилей (для хранения автотранспортных средств) — при уровне расчетной мобилизации 350 а/м на 1000 жителей (п.11.3 «СП42.13330.2016»): 350-3-4-40=303 м/м (п. 11.3 «СП42.13330.2016 г»), из них:

- для хранения л/а ведомственной принадлежности 3 м/м;
- для хранения таксомоторного парка -4 м/м;
- для хранения грузовых автомобилей 40 м/м

Итого: 303м/м на 1000 жителей

303м/м х 240 чел. = 72,7 м/м, принимаем 73 м/м, в том числе (10%) 7 м/м для МГН, из них (5%) 4м/м расширенные, с размерами 6.0х3.6 м для инвалидов колясочников).

#### Для офисных помещений:

Согласно СП 42.13330.2016 приложение Ж, количество парковочных мест на 50-60м<sup>2</sup> общей площади должно составлять 1 машиноместо.

Общая площадь составляет 465,95м<sup>2</sup>

465,95 / 60 = 7,8 мест. Принимаем 8 машиномест, в том числе 1 места (10%) для МГН.

Итого расчетное количество парковочных мест 81 м/м, в том чесле (10%) 8 м/м для МГН. По проекту 85 м/м, в том числе 10 м/м для МГН

Взам.инв. Л								
Подп. и дата								
Инв. № подл.							01/03-2021-Π3V	<b>ист</b> 8
	Изм.	Кол.уч	Лист	№док.	Подп.	Дата		

#### Расчет накопления ТБО.

#### 1. Расчет ТБО от жилой части.

Расчет выполнен на основании данных, изложенных в Приказе Министерства энергетики и жилищно-коммунального хозяйства Самарской области, от 19.12. 2016 г. N 804

(объём одного 1 евроконтейнера V=1.1 м<sup>3</sup>) Данные расчета приведены в таблице №1.

Таблица №1

Жилая	Кол-во	Кол-во	Норма накопления	Итого	Кол-во	
часть	асть квартир,		ТБО на 1 чел.,	накопление	контейнеров,	
	шт.	чел.	м3/год	ТБО, м3/сутки	шт.	
Всего		240	2,35	0,00644	1.4	

Расчет нормы накопления крупногабаритных отходов части выполнен по всему дому. Данные расчета приведены в таблице №2.

Таблица №2

Жилая	Кол-во	Кол-во	Норма накопления	Итого	Кол-во	
часть	часть квартир,		крупногабаритных	накопление	контейнеров,	
	шт.	чел.	отходов на 1 чел.,	ТБО, м3/сутки	шт.	
			м3/год			
Всего		240	0,35		0.21	

#### 2. Расчет ТБО от встроенных помещений.

Расчет накопления твердых бытовых отходов выполнен согласно приказа Министерства энергетики и жилищно-коммунального хозяйства Самарской области №804 «Об утверждении нормативов накопления твердых коммунальных отходов на территории Самарской области» от 19.12.2016г.

Таблица №3

				1 0001111200 0 120	
Встроенные	Количество	Среднесуточная норма	Итого	Кол-во	
помещения	сотрудников	накопления ТБО для	накопление	контейнеров	
	офисов	административных	ТБО, м3/сутки		
	_	учреждений, м3/сутки			
Всего	40	0,00318		0.18	


#### Вывол:


Согласно расчетам необходимое количество контейнеров для проектируемой застройки составляет 2 шт.


Взам.инв. №	
Подп. и дата	
Инв. № подл.	

01/03-2021-ПЗУ

**Лист** 9

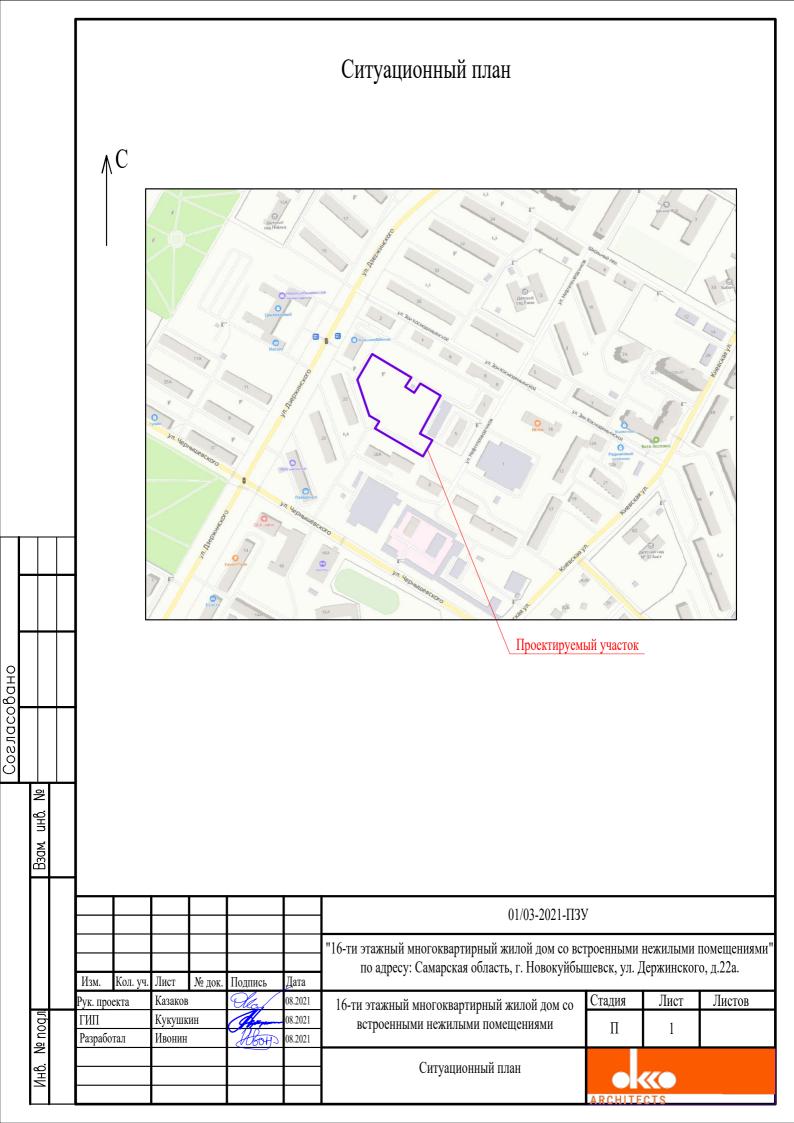

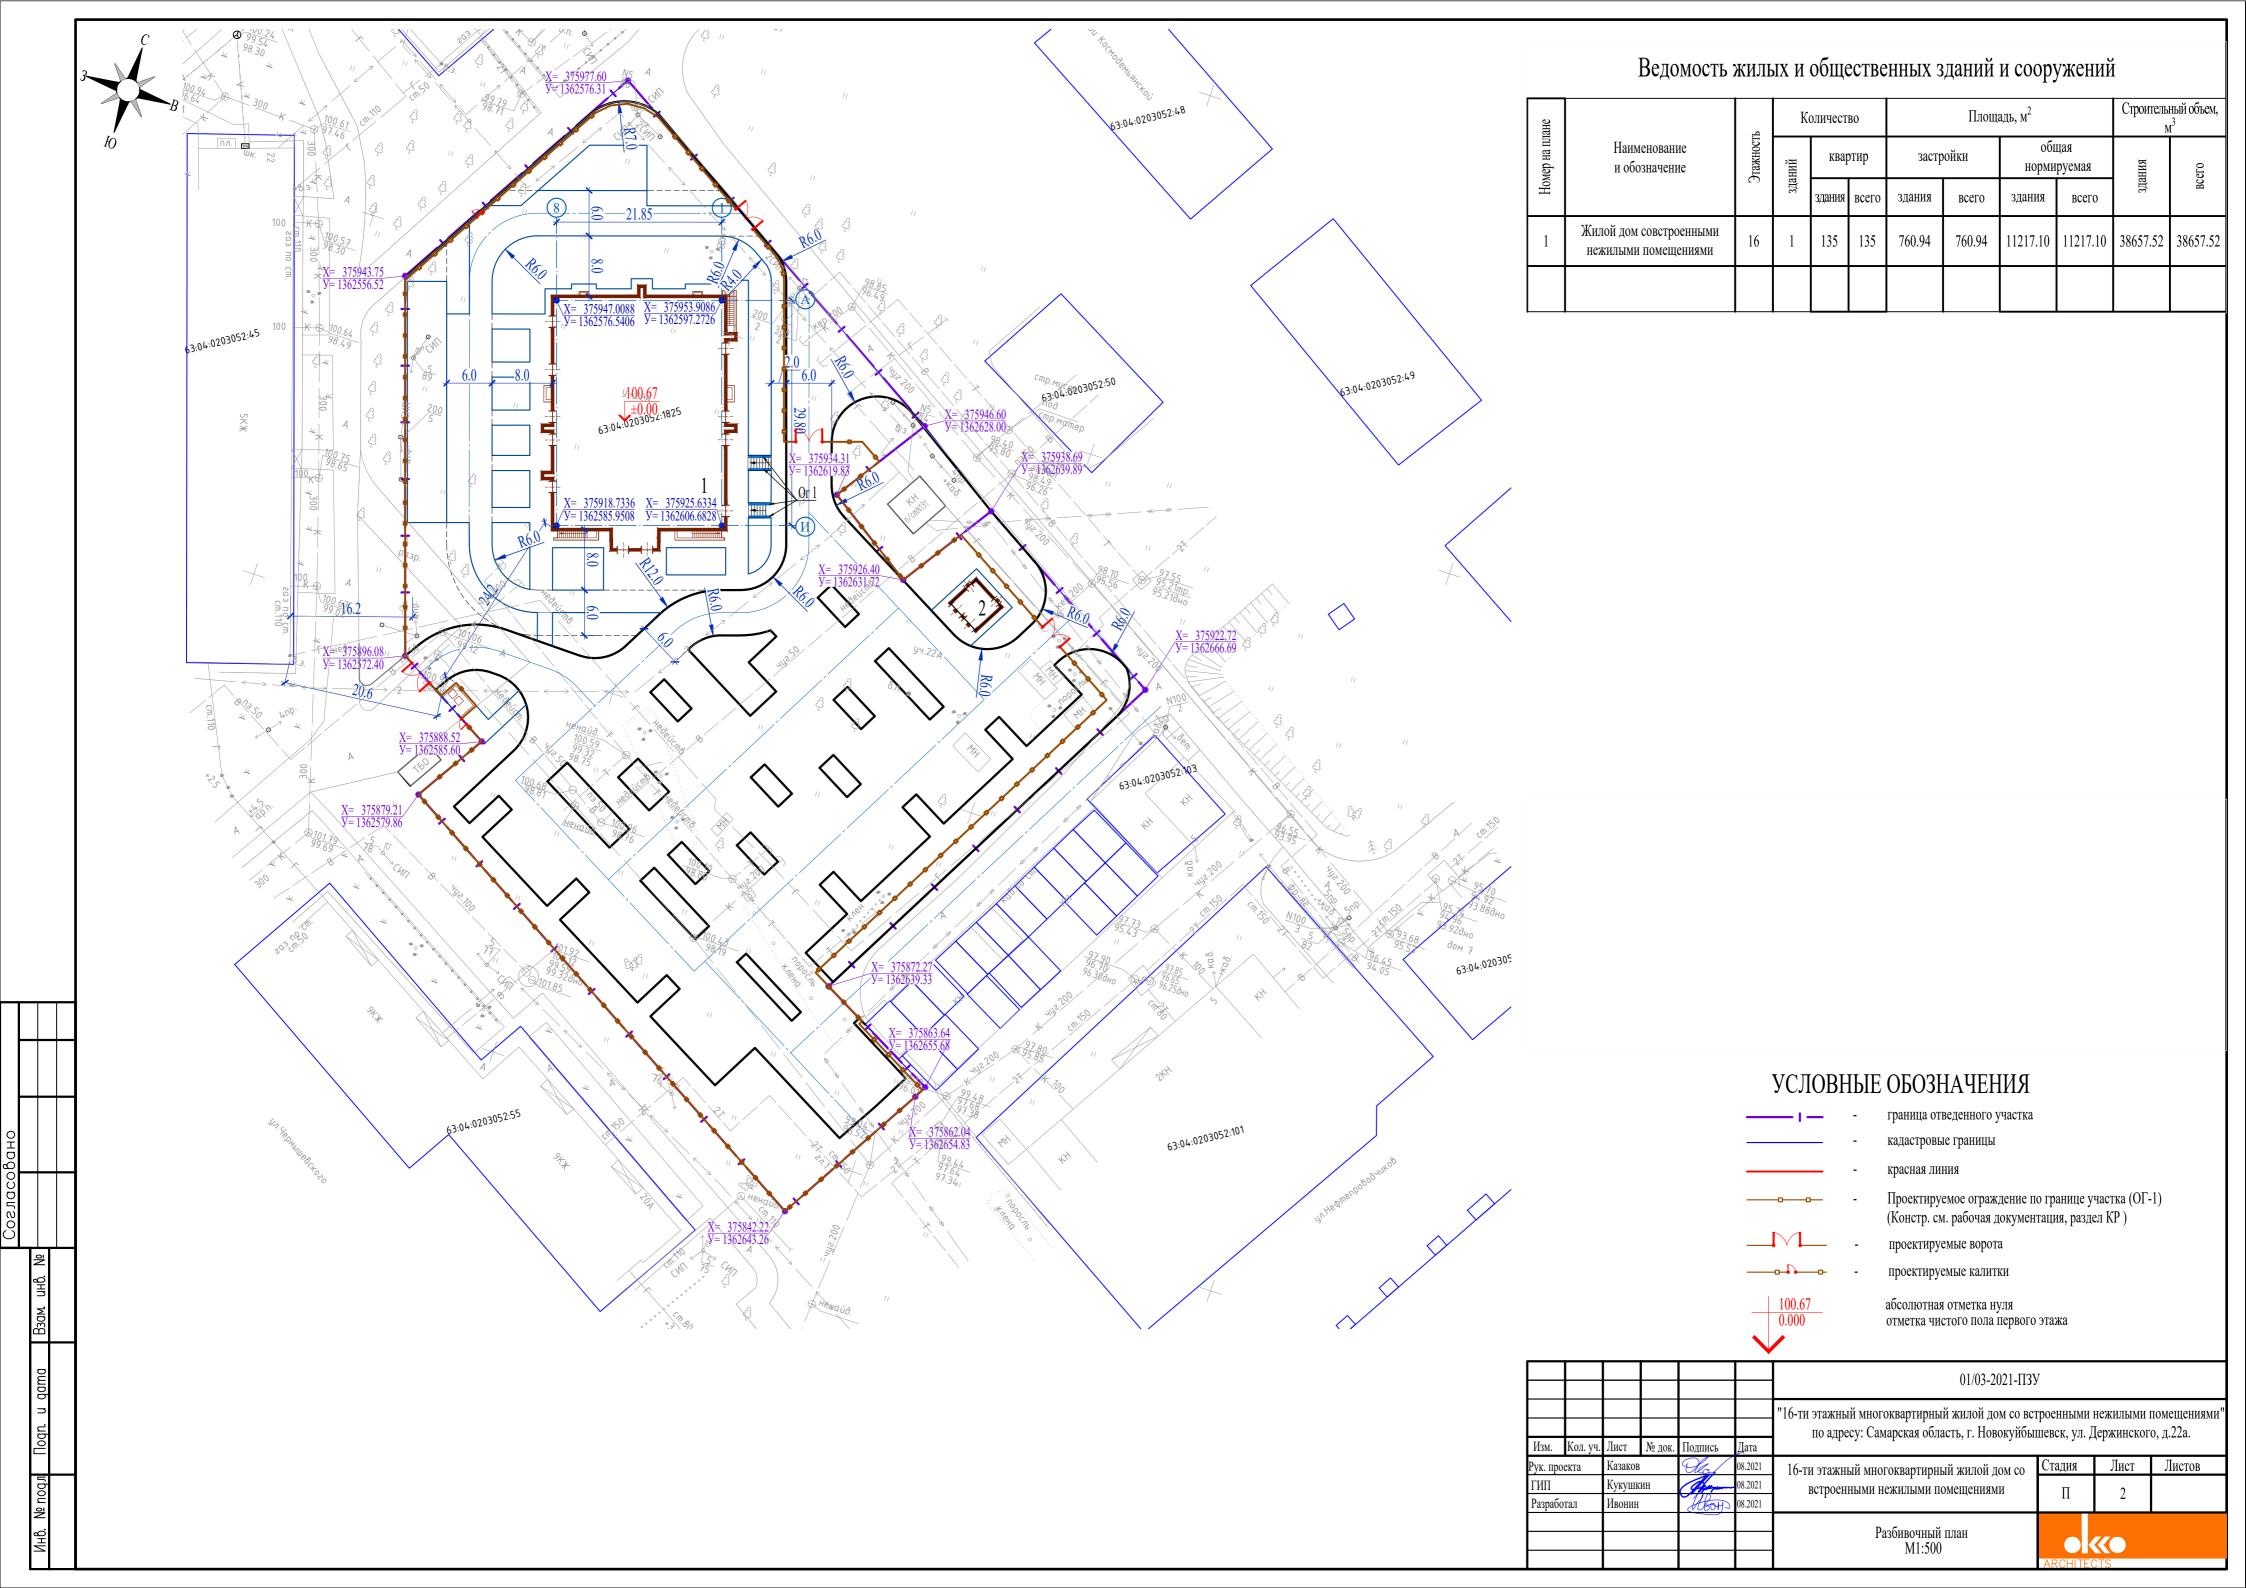

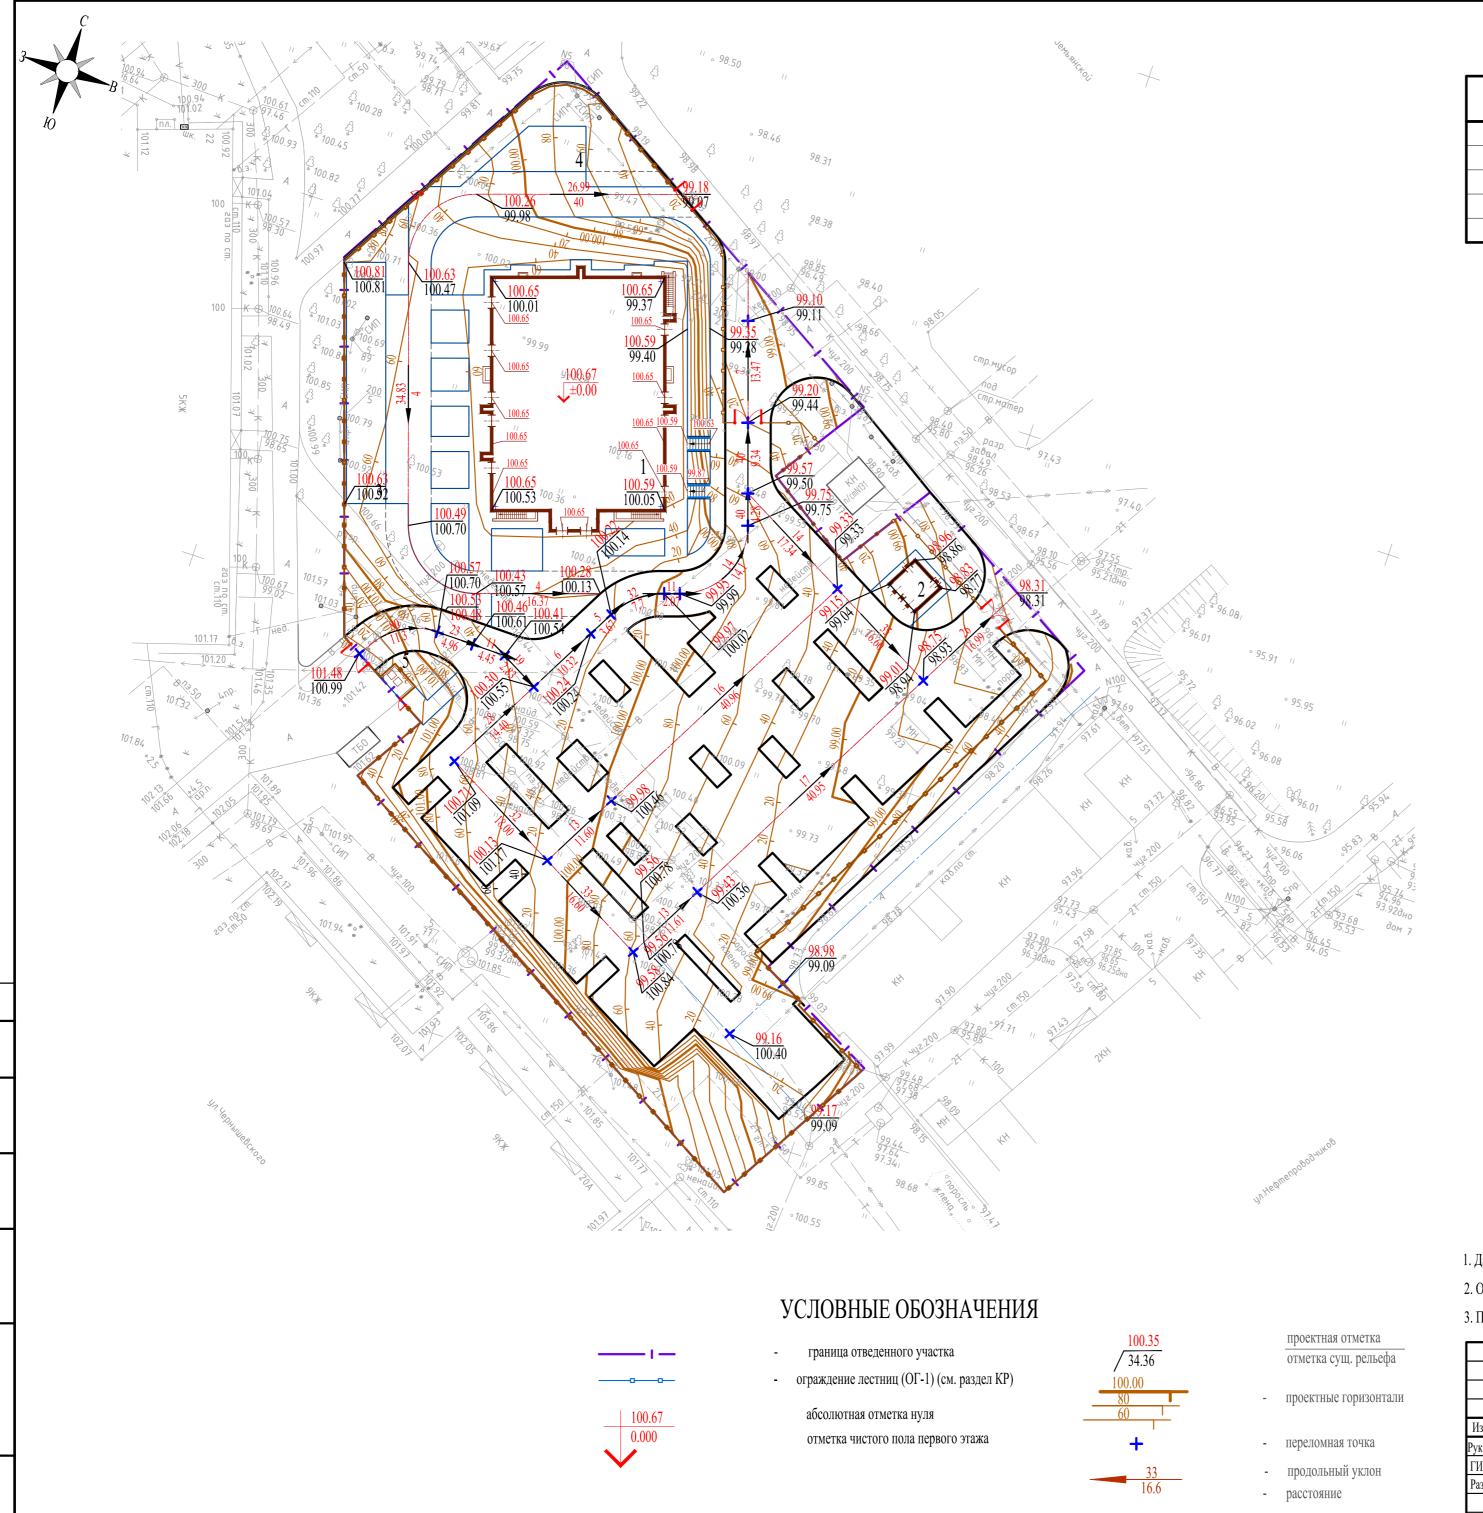


## Экспликация зданий и сооружений

	10	
Номер по генплану	Наименование	Примечание
1	Жилой дом с встроенными нежилыми помещениями	Проектируемый
2	Трансформаторная подстанция	Проектируемая
3	Детская площадка	Проектируемая
4	Площадка для отдыха взрослого населения	Проектируемая
5	Площадка ТБО	Проектируемая

- 1. Данный лист выполнен на основании чертежа разбивочного плана смотри лист ПЗУ -2.
- 2. Отвод атмосферных вод предусмотрен поверхностным, со сбросом воды в пониженные места рельефа.
- 3. Проектные отметки даны по верху дорожного покрытия.

						•				
						01/03-2021-ПЗУ				
Изм.	Кол. уч.	Лист	№ док.	Подпись	Дата	"16-ти этажный многоквартирный жилой дом со встроенными нежилыми помещени по адресу: Самарская область, г. Новокуйбышевск, ул. Держинского, д.22а.				
_	Рук. проекта		Казаков		08.2021	16-ти этажный многоквартирный жилой дом со	Стадия	Лист	Листов	
ГИП Разработал		Кукушкин Ивонин			08.2021 08.2021	встроенными нежилыми помещениями	П	3		
						План организации рельефа М1:500	• «•			
							ARCHITECTS			

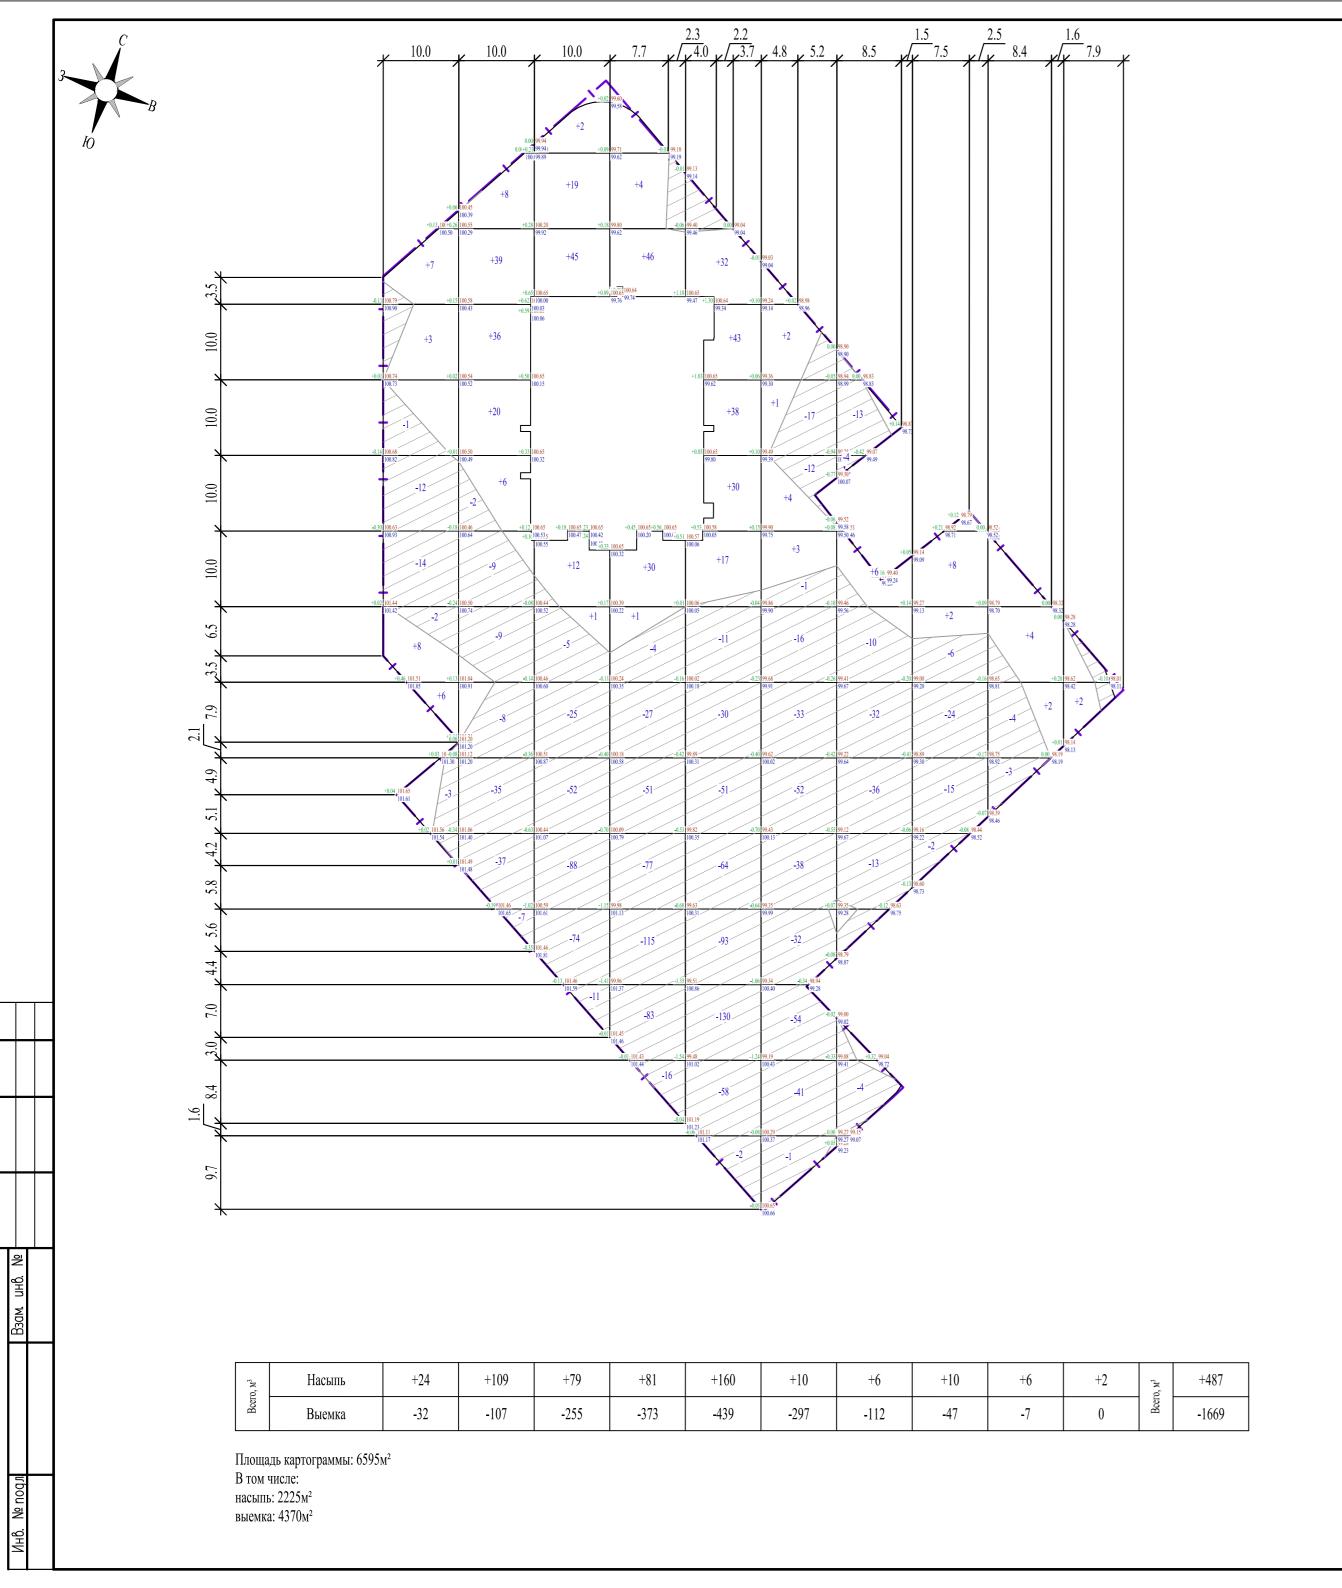

## Ведомость объемов земляных масс

	Наименование	Количе	ство, м <sup>3</sup>	Примечание		
		Насыпь (+)	Выемка ( - )			
1.	Грунт планировки территории	487	1669			
2.	Вытесненный грунт,	-	8454			
	в т.ч. при устройстве:					
a).	подземных частей зданий	2127	5057			
б).	автодорожных покрытий дорожек и площадок		2772	0.65, 0.43, 0.40, 0.52		
в).	подземных сетей		169			
г).	плодородной почвы на участках озеленения		455	0.20	h	
3.	Грунт для высоких полов зданий и обвалований сооружений	см. чертежи	и марки АС			
4.	Поправка на уплотнение 10%	261				
	Всего природного грунта	2875	10123			
5.	Избыток грунта	7248 ***				
6.	Грунт непригодный для устройства территории (со всей тер. в границах ГПЗУ)	784 *	784 ***	0.10	h	
7.	Плодородный грунт. Всего: в т.ч.:		11763	1.50	h	
a).	используемый для озеленения территории	455				
б).	избыток плодородного грунта (с заменой пригодным грунтом)	11308***				
7.	Итого перерабатываемого грунта	22670	22670			

\*\* В карьере

\*\*\* В отвале

## Условные обозначения

Отметки в углах квадрата:


Рабочая Проектная Существующая Насыпь

Выемка

Граница нулевых работ

- 1. Данный чертеж выполнен на основании плана организации рельефа, смотри лист ПЗУ-3. 2. Сетка квадратов не является строительной и служит только для подсчета объемов земляных масс.

						01/03-2021-ПЗУ				
						"16-ти этажный многоквартирный жилой дом со встроенными нежилыми помещен по адресу: Самарская область, г. Новокуйбышевск, ул. Держинского, д.22а.				
Изм.	Кол. уч.	Лист	№ док.	Подпись	Дата					
ук. проекта		Казаков		He	08.2021	16-ти этажный многоквартирный жилой дом со	Стадия	Лист	Листов	
ГИП		Кукушкин			08.2021	встроенными нежилыми помещениями	п	1		
Разрабо	тал	Ивонин	Ивонин 260Н 08.2021		08.2021	201,000,000,000	- 11	4		
						Птом одметим му модо				
						План земляных масс М1:500		<b>((()</b>		
				l		ADCUITECTS				

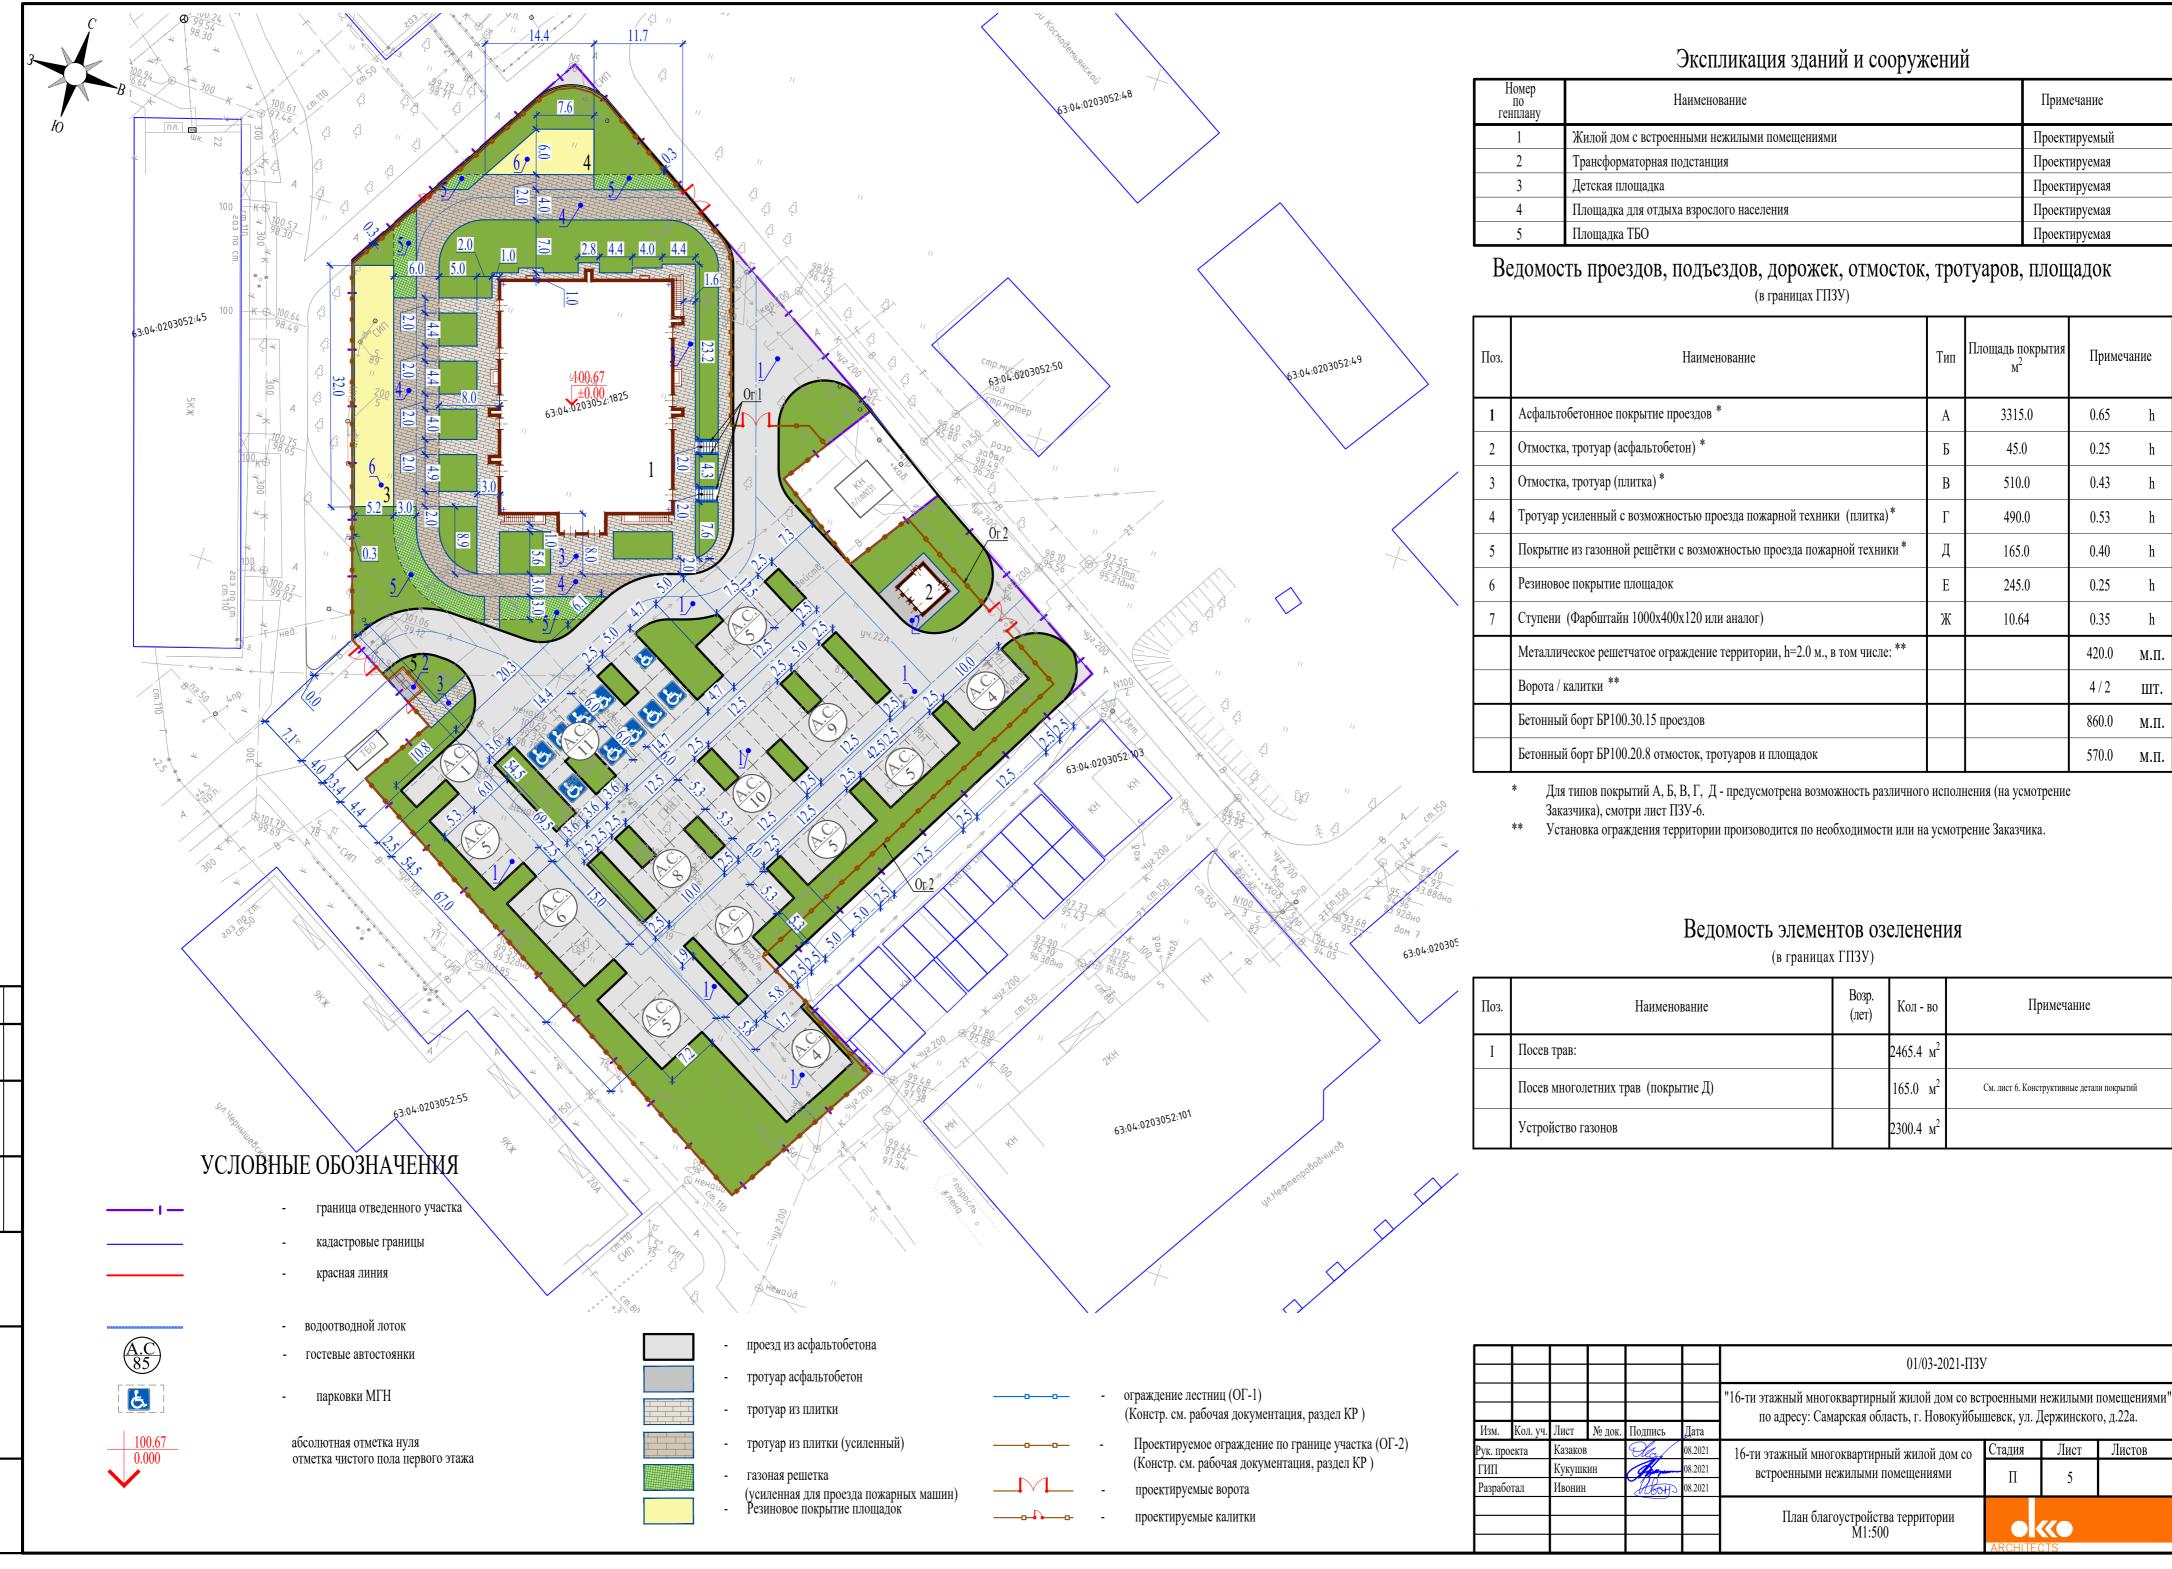

Номер по генплану	Наименование	Примечание		
1	Жилой дом с встроенными нежилыми помещениями	Проектируемый		
2	Трансформаторная подстанция	Проектируемая		
3	Детская площадка	Проектируемая Проектируемая		
4	Площадка для отдыха взрослого населения			
5	Площадка ТБО	Проектируемая		

Ведомость проездов, подъездов, дорожек, отмосток, тротуаров, площадок

Поз.	Наименование		Площадь покрытия м <sup>2</sup>	Примечание	
1	Асфальтобетонное покрытие проездов *	A	3315.0	0.65	h
2	Отмостка, тротуар (асфальтобетон) *	Б	45.0	0.25	h
3	Отмостка, тротуар (плитка) *	В	510.0	0.43	h
4	Тротуар усиленный с возможностью проезда пожарной техники (плитка)*	Γ	490.0	0.53	h
5	Покрытие из газонной решётки с возможностью проезда пожарной техники *	Д	165.0	0.40	h
6	Резиновое покрытие площадок	Е	245.0	0.25	h
7	Ступени (Фарбштайн 1000х400х120 или аналог)	Ж	10.64	0.35	h
	Металлическое решетчатое ограждение территории, h=2.0 м., в том числе: **			420.0	м.П.
	Ворота / калитки **			4/2	ШТ.
	Бетонный борт БР100.30.15 проездов			860.0	м.П.
	Бетонный борт БР100.20.8 отмосток, тротуаров и площадок			570.0	м.П.

Іоз.	Наименование	Возр. (лет)	Кол - во	Примечание
Ι	Посев трав:		2465.4 м <sup>2</sup>	
	Посев многолетних трав (покрытие Д)		165.0 м <sup>2</sup>	См. лист 6. Конструктивные детали покрытий
	Устройство газонов		2300.4 м <sup>2</sup>	

0 ((0

