
Разрешение		Обозна чение	30. Грипра жилых домой	, зина в г Липеике					
88-21		Наименование объекта строительства	Многокбартирное жилое помещениями и	лов по ул. Газина в г. Липецке. ое здание №1 (стр.№19) с нежилыми и и подземной парковкой.					
Изм.	/lucm	Содержание изм	енения	Код	Примечание				
		Текстовая	насть						
1	4	В технико-экономических пок (балансе территории) приведе		3	Изменения внесень по результатам замечаний негосударственной экспертизы.				
		Графическа	я часть						
	1	В технико-экономических пок (балансе территории) приведе							
<u>1зм. вне</u> остави ИП	л Севост		СПЕЦФУНДАМЕН						
⁄∏ mβ.	Ситнин		Проектный отд		1				

Согласованс: Н.контр.

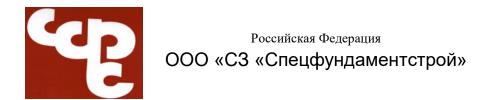

Группа жилых домов по ул. Газина в г.Липецке. Многоквартирное жилое здание №2 (стр.№18) с нежилыми помещениями и подземной парковкой

ПРОЕКТНАЯ ДОКУМЕНТАЦИЯ

Раздел 2. СХЕМА ПЛАНИРОВОЧНОЙ ОРГАНИЗАЦИИ ЗЕМЕЛЬНОГО УЧАСТКА

30.10.19 - ПЗУ

Том 2



Российская Федерация ООО «C3 «Спецфундаментстрой»

Свидетельство № 0272.3-2017-4823001335-II-139 Выдано СРО НП «ОП «Развитие»

Заказчик: ООО»СЗ «Спецфундаментстрой»

Группа жилых домов по ул. Газина в г.Липецке. Многоквартирное жилое здание №2 (стр.№18) с нежилыми помещениями и подземной парковкой

ПРОЕКТНАЯ ДОКУМЕНТАЦИЯ

Раздел 2. СХЕМА ПЛАНИРОВОЧНОЙ ОРГАНИЗАЦИИ ЗЕМЕЛЬНОГО УЧАСТКА 30.10.19 - ПЗУ

Tom 2

Генеральный директор

Е.Д. Сыров

ГИП

Ю.Н. Ситников

Изм.	№ док.	Подп.	Дата
1	88-21	(Blef)	10.21

	Содержание	
	Обдержине	
	Состав проекта	лис
	Схема планировочной организации земельного участка	
	Текстовая часть	
a)	Характеристика земельного участка	
б)	Обоснование границ санитарно-защитных зон	
в)	Обоснование планировочной организации земельного участка	
г)	ТЭП земельного участка	
д)	Обоснование решений по инженерной подготовке территории	
e)	Описание организации рельефа вертикальной планировкой	
ж)	Описание решений по благоустройству территории	
3)	Обоснование схем транспортных коммуникаций, обеспечивающих внешний и внутренний подъезд к объекту	
	Графическая часть:	
	30.10.19- ПЗУ на 6 листах	

						Состав проекта		_		
№ 1		Обозна						I	Тримечание	;
1	30.10	.19-Π3				нительная записка				
2	30.10	.19-П3	У	Раздел 2 участка	Схем	а планировочной организаци	и земелы	ного		
3	30.10	.19-AP)	Раздел 3	аздел 3 Архитектурные решения					
4	4 30.10.19-KP			Раздел решения		структивные и объемно-планировочные				
				-		ения об инженерном оборудо	овании, с	ce-		
				кни хкт	кенерн	ю-технического обеспечени	ия, переч	чень	000 C3 C	<u>`</u> ФС
				-		кнических мероприятий, содо решений	ержание	тех-	00000	,40
5.1	30.10	.19- И	OC1	Подразд	ел 1 С	истема электроснабжения				
5.2	30.10	.19- И	OC2,3			Система водоснабжения Система водоотведения				
5.3	30.10	.19- И	OC4			Этопление, вентиляция и конд епловые сети	ициониро	ова-		
5.4	30.10	.19- И	OC5	Подразд	ел 5 С	ети связи. Слаботочные сети.	Автомат	ика		_
5.5				Подразд	ел Сис	стема газоснабжения			не разра	б.
5.6				Подразд	ел Тех	кнологические решения			не разра	ıб.
6	30.10	.19- ПО	OC	Раздел 6	Проег	кт организации строительства			OOO C3 C	ЭФС
7	30.10	.19- ПО	ОД	Раздел 7 жу	Раздел 7 Проект организации работ по сносу и демонта-				000 C3 C	ЭΦС
8	30.10).19- O(OC	Раздел 8 среды	Раздел 8 Перечень мероприятий по охране окружающей				ИП Мокро	yco
9	30.10	.19- ПІ	ПБ Раздел 9 Мероприятия по обеспечению пожарной безопасности				без-	ООО Фор	мат	
10	30.10.19- ОДИ			Раздел 10 Мероприятия по обеспечению доступа инвалидов					000 C3 C	`ውር
10-1	30.10.19- ТБЭ Раздел 10.1 Требования к обеспечению безопасной эксплуатации объекта капитального строительства						экс-			
11				Смета на	а строі	ительство объекта			не разра	ιб.
11-1	1-1 30.10.19- ЭЭ			блюдени требован	ія треб ний ос	Геречень мероприятий по обес бований энергетической эффе снащенности приборами учет песких ресурсов	ективнос	ги и	000 02 0	
11-2	Раздел 11.2 Сведения о нормативной периодичности выполнения работ по капремрнту многоквартирного дома, необходимых для обеспечения безопасной эксплуатации такого дома				ома,	000 C3 C	.ΨС			
						30.10	 .19-СГ	 I		
∕Ізм	Кол.уч	Лист	№ док	Подпись	[,] Дата					
Разра	аб.	Севость	БЯНОB	Culed	>		Стадия	Лист	Листо)B
•	ерил			1/2 ×			Π	1	1	
ПΠ		Ситнико)B	1115		Состав проекта	CD	СПЕЦ	ООО СЗ ФУНДАМЕНТСТРО	ОЙ
	нтр.	Ситнико	20	100-			1		ктный отдел	

Схема планировочной организации земельного участка

Текстовая часть

а) Характеристика земельного участка

Земельный участок проектируемого здания расположен, на территории микрорайона Сокол (Св. Сокол) в правобережном округе г.Липецка. Согласно концепции развития микрорайона, которая определена разработанным проектом планировки и проектом межевания территории квартала, ограниченного площадями Константиновой, Заводской и улицами Ушинского, Северная в г.Липецке, выполненном ООО "Региональное агентство оценки, планирования, консалтинга" (г.Пенза, №8-10-2016-ППиПМ), на месте сносимых двухэтажных жилых домов по ул. Газина №№ 1, 3, 5, 7, 9 предлагается построить 16-этажные дома. Расположение их предусматривается перпендикулярно-развёрнутое к ул. Газина, что обусловлено сложившемся направлением движения пешеходных путей движения в сторону пл. Заводской. Геодезическая съемка участка 1742-21-ИГДИ выполнена ООО «ТИСИЗ ЛИПЕЦК» 01.2021 года.

Предоставленный для строительства жилого дома участок свободен от застройки. Проектируемый жилой дом планируется к строительству вторым этапом этапом.

По участку проектирования проходят сети: водовод (100 чугун), электрокабели высокого и низкого напряжения, газопровод низкого давления, теплотрасса, опоры наружного освещения, связь.

Согласно положениям Правил землепользования и застройки г.Липецка, утвержденных решением сессии Липецкого городского Совета депутатов от 30.05.2017 № 399

земельный участок расположен в территориальной зоне:

"...Статья 20. Зона застройки среднеэтажными жилыми домами (Ж-3)

•••

2. УСЛОВНО РАЗРЕШЁННЫЕ ВИДЫ ИСПОЛЬЗОВАНИЯ

...

2.3. Многоэтажная жилая застройка (высотная застройка)

Размещение жилых домов, предназначенных для разделения на квартиры, каждая из которых пригодна для постоянного проживания (жилые дома высотой от 9 до 25 этажей, включая подземные, разделенных на двадцать и более квартир); благоустройство и озеленение придомовых территорий; обустройство спортивных и детских площадок, хозяйственных площадок; размещение подземных гаражей и наземных автостоянок, размещение объектов обслуживания жилой застройки во встроенных, пристроенных и встроенно-пристроенных помещениях много-квартирного дома в отдельных помещениях дома, если площадь таких помещений в многоквартирном доме не составляет более 15% от общей площади дома."

Градостроительные ограничения по использованию земельного участка не установлены, однако перед строительством здания необходимо выполнить работы по переносу проходящих инженерных коммуникаций.

Территория участка с уклоном до 80% имеет понижение с севера на юг. Перепад отметок в пределах границы выделенного участка 116,00-125,92м.

Основное планировочное решение и организация рельефа выполнены в соответствии с проектом планировки, увязана и согласована с организацией благоустройства и организацией рельефа прилегающих участков зданий.

						30.10.19-1	ПЗУ		
Изм.	Кол.уч	Лист	№ док	Подпись	Дата				
Разраб	5.	Севость	янов _	Telet >	7		Стадия	Лист	Листов
Провер	ил	Потапова	a	B			П	3	5
Н. контр.					Текстовая часть		000 (спецфундам Проектный	ЕНТСТРОЙ	
		Ситник	ОВ	110/2			C		

б) Обоснование границ санитарно-защитных зон

Согласно СанПиН 2.2.1./2.1.1.1200-03 "Санитарно-защитные зоны и санитарная классификация предприятий, сооружений и иных объектов" жилые здания не относятся к объектам, влияющим на среду обитания и здоровье человека. Установление границы СЗЗ не требуется.

в) Обоснование планировочной организации земельного участка

Проектом планировки предусматривается подъезд транспорта к объекту проектирования по местным проездам со стороны ул. Смыслова, ул. Ушинского и ул. 40-лет Октября. Вдоль длинного фасада здания по проектируемому стилобату организованы проезды автотранспорта с асфальтовым покрытием, , в т.ч. для пожарных автомобилей, с требуемым нормативным уклоном до 50‰. Здесь предусмотрены места для гостевых парковок личного автотранспорта и организованы полосы проезда и разворотные площадки для пожарных машин. Вдоль южного фасада здания проходит местный проезд для автотранспорта. В соответствии с планировочными ограничениями выдержаны нормативные расстояния от существующих и проектируемых инженерных сетей. Принятые в проекте решения обеспечивают беспрепятственный доступ эксплуатационных служб к инженерным коммуникациям, расположенным на участке, для их обслуживания и ремонта.

Схема планировочной организации земельного участка выполнена в соответствии с проектом планировки, градостроительным планом и техническим регламентом о безопасности зданий и сооружений, техническим регламентом о пожарной безопасности.

г) ТЭП земельного участка

Общая площадь выделенного участка в границах межевания	4126 м ²
Площадь застройки здания	$986,0 \text{ m}^2$
Площадь застройки проектируемой ТП	$37,0 \text{ m}^2$
Площадь покрытий	$2491,0 \text{ m}^2$
Площадь озеленения	$612,0 \text{ m}^2$
Площадь участков внеплощадочного благоустройства	
в т.ч. площадь покрытий	$242,0 \text{ m}^2$

д) Обоснование решений по инженерной подготовке территории

На основании данных, полученных по результатам инженерно-геологических изысканий участка строительства выполненных ООО «ТИСИЗ ЛИПЕЦК» (1742-21-ИГИ от 01.2021 года), на участке проектирования не требуется разработка специальной инженерной подготовки по защите объекта от последствий опасных геологических процессов, паводковых и грунтовых вод. Разработанные в проекте решения по инженерной подготовке территории для отведения поверхностных вод по проездам в пониженные места рельефа и далее в ливневую канализацию на пл. Заводской, предотвращают возможность подтопления участка проектируемого объекта. Послойная трамбовка обратной засыпки пазухов фундаментов с устройством отмостки с поверхностным уклоном "от здания" 5‰, позволяют предотвратить намокание грунтов вдоль здания, что защищает конструкции ниже планировочной отметки земли от переувлажнения и в дальнейшем от процесса морозного пучения грунта.

				a	P
1		Зам	88-21	Belef	10.21
Изм	Кол.уч.	Лист	№ док.	Подпись	Дата

е) Описание организации рельефа вертикальной планировкой

Рельеф участка спокойный, с общим нормативным уклоном до 80‰ в направлении на юг. Перепад планировочных отметок в пределах границы выделенного участка 116,00 – 12,92м. Перепад абсолютных отметок на участке в красных отметках проездов от 122,53 до 116,00м. Приняты уклоны проездов: от 0.005 до 0,08‰. Организованное на участке поверхностное водоотведение выполнено открытым способом по проездам с учётом рельефа и осуществляется в южном направлении до пл. Заводской, где принимаются в городскую ливневую канализацию. Вертикальная планировка территории участка застройки взаимоувязана со сложившимся водоотведением территории, прилегающей к участку жилого дома.

ж) Описание решений по благоустройству территории

Благоустройство участка, отведённого под строительство, выполнено с учётом комплексного благоустройства, разработанного проектом планировки и проектом межевания территории квартала, ограниченного площадями Константиновой, Заводской и улицами Ушинского, Северная в г.Липецке. Подъезды транспорта к зданию предусмотрены по проездам со стороны ул. Смыслова, Ушинского, 40-лет Октября. Подъезды транспорта асфальтобетонные шириной 5,5м, стоянки автомашин на 33 м/м, т.ч. места для парковки транспорта инвалидов на 2 м/м, расположены с южной и восточной части здания, для помещений общественного назначения предназначена внеплощадочная автостоянка со стороны проезда по ул. Газина на 18 м/м, в т.ч. на ней предусмотрено место для парковки транспорта инвалидов на 1 м/м (5%). Проектом предусмотрен двух уровневый стилобат с размещенными в них подземными автостоянками на 48 м/м и 12 м/м в первом и во втором ярусах соответственно, здесь же предусмотрены места для парковки транспорта инвалидов на 3 м/м и 1 м/м. Вдоль проездов проложены пешеходные тротуары шириной 2,0м, 1,5м (для проезда МГН) и 1,0м с плиточным покрытием. Вокруг здания обеспечена возможность для проезда пожарных машин. По периметру здания устраивается отмостка шириной 1,0 м. Места для парковки личного автотранспорта рассредоточены по участку и расположены на нормативном расстоянии от здания (10м).

Проезды и тротуары ограничиваются бордюрным камнем с организацией бордюрных пандусов для передвижения МГН. В соответствии с комплексным благоустройством проекта планировки района, возле здания запроектированы: детская площадка, площадка для отдыха взрослых, физкультурная площадка, хозяйственные площадки для чистки и сушки домашних вещей. Площадка для установки мусороконтейнеров расположена на территории 1 этапа строительства. Все площадки оборудованы малыми архитектурными формами и оборудованием. На участке предусмотрена установка скамеек и парковых диванов, урн для мусора, декоративное ограждение газонов и площадок высотой 0,6 м.

Евроконтейнеры для сбора ТБО устанавливаются на площадке с твёрдым покрытием, которая расположена на нормативном расстоянии (20м) от окон жилого здания и детских площадок. К площадке обеспечен подъезд для спецавтотранспорта.

На проектируемом участке обнаружены деревья и поросль молодых деревьев инвазивного вида канадского клёна. Перед началом организации строительных работ, такие деревья подлежат сносу.

Свободная от застройки и покрытий территория засыпается плодородным слоем земли толщиной 0,15 м, затем высевается травяной газон.

Существующее благоустройство, нарушенное при производстве работ – восстановить

В местах пересечения тротуаров и проездов устраиваются пандусы с пониженными бордюрами для передвижения МГН. Наружное освещение выполняется консольными светильниками.

На проектируемом участке и прилегающей территории предусмотрены необходимые нормативные площадки благоустройства со специальным оборудованием в соответствии с представленным расчётом:

							Лист
						30.10.19- ПЗУ	5
Изм	Кол.уч.	Лист	№ док.	Подпись	Дата)

	Этажность - 16		
	Кол-во квартир 98 шт.		
	1-комн 42 шт.		
	2 комн 42 шт.		
Исходные данные:	3-комн 14 шт.		
	Расчёт площадок благоустройства:		
	S _{общ.квартир} – 5386,78 м2,		
	Кол-во жителей из расчёта 30 кв.м/чел.: 179 чел.		
Расчёт площади площадок: (МНГП г.Липецка р.II, таб.43)	$S_{\text{детск. пл.}}$ - 179x0,7 = 125,3 м², принято 107,0 м². $S_{\text{пл. взросл.}}$ - 179x0,1 = 17,9 м2, принято 32,0 м². $S_{\phi \mu 3 \kappa. пл.}$ - 179x2,0 = 358 м2, с учётом спортплощадок на участке школы №28 (260м),принято 60,0м². $S_{x 0 3. пл.}$ - 179x2 = 358м2, принято 53,0 м². $S_{c t. a b t.}$ - 179x2,5 = 447,5 м2, принято 454 м². Компенсация площадей детских и спортивных		
	площадок, согласно ПП, достигается площадками		
	для целевого использования, расположенными на		
	территории прилегающего с южной стороны и участку здания парка.		
	Места хранения л/а для жилья:		
	179хА=179х0,45=81 м/мест, где:		
	А- расчётное число автомобилей - не менее 450 на		
	1 тыс. жит. для г. Липецка;		
	для объектов общественного назначения (534,51м²):		
	$(5\text{м/м} \text{ на } 100\text{м}^2 \text{ торговой площади.})$ $534,51/100\text{x}5=27\text{м/м},$		
Расчёт кол. парковочных мест:	Расчетное количество м\м составляет: 108		
Согласно СП 42.13330.2016 Градостроительство. Планировка и застройка город-	- принимаем наземных открытых автостоянок- 33 м/м (из них для инвалидов-колясочников 2 м/м		
ских и сельских поселений п11.31: При	(5%);		
наличии региональных нормативов градостроительного проектирования следу-	- в подземной одноэтажной автостоянке на отм3,800 - 48 м/м (из них для инвалидов-		
ет руководствоваться приведенными в	колясочников 3 м/м (5%);		
них нормативными показателями. МГНП г.Липецка р.І, табл.16, табл.17	- в подземной одноэтажной автостоянке на		
ти ин илипоцка р.і, таол.10, таол.17	отм.0,000 - 12 м/м (из них для инвалидов-		
	колясочников 1 м/м (5%);		
	Принимаем:93 м/м		
	- Согласно проекту планировки и проекту межевания застройки территории квартала, ограниченного площадями К. Константиновой, Заводской и		
	улицами Ушинского, Северная в г.Липецке, недо-		
	статок стояночных мест предлагается решить за		

Кол.уч.

№ док.

Подпись

30.10.19- ПЗУ

	счет существующих гаражей, примерное количество которых составляет — 124 м/м (требует уточнение).
Расчёт мусороконтейнеров (м/к): Евроконтейнер оцинкованный с пласт. кр. V - 1,1м³, г/п 440кг. (МНГП г.Липецка р.II, п/р.12, п.3.12.2-13.12.3)	980 кг чел./год : 365 х 179 = 480 кг/день 1400 л чел./год : 365 х 179 = 686 л/день Евроконтейнер оцинкованный с пласт. кр. V - 1,1м3, г/п 440кг. 480кг/день : 440 = 1,1 м/к 686 л/день : 1100 = 0,6 м/к Количество м/к: 1,1 + 0,6 = 1,7 принимаем - 2 м/к

- з) не требуется
- и) не требуется
- к) не требуется

л) Обоснование схем транспортных коммуникаций, обеспечивающих внешний и внутренний подъезд к объекту

Подъезд транспорта к зданию, в т.ч. для спецтехники обеспечен по внутренним проездам со стороны ул. Смыслова, ул. Ушинского, ул. 40-лет Октября.

Разработка дополнительных транспортных схем подъезда не требуется.

Графическая часть:

30.10.19 - ПЗУ на 6 л.


						30.10.19- ПЗУ
Изм	Кол.уч.	Лист	№ док.	Подпись	Дата	

Схема планировочной организации земельного участка По технологическому присоединению \(dorobop TП N°3379/19 от 07.11.2019г., ТУ N°30066/20 от24.01.2020г.) Общие указания: 1. Граница участка, границы сервитутов, схема расположения здания выполнена на основании проекта планировки и проекта межевания территории квартала, ограниченного площадями Константиновой, Заводской и улицами Ушинского, Северная в г. Липецке (объект №8-10-2016-ПП) согласованного и утвержденного в установленном порядке. 2. За относительную отм.0,000 принята отметка "чистого пола" помещений общественного назначения первого этажа, что соответствует абсолютной отметке 119.44 на местности.

Ведомость координат земельного участка

Номер _		нат характерных чек
характерной точки	X	У
1	2906,28	3943,35
2	2911,86	3955,86
3	2905,84	3957,72
4	2909,22	3966,92
5	2912,51	3973,44
6	2917,65	3974,25
7	2919,82	3979,50
8	2837,18	4021,06
9	2817,31	3979,11
10	2892,81	3943,19
11	2892,46	3942,46
12	2893,85	3941,71
13	2897,10	3948,26
14	2900,87	3946,19
15	2903,82	3944,68
16	2903,78	3944,60

Ситуационный план

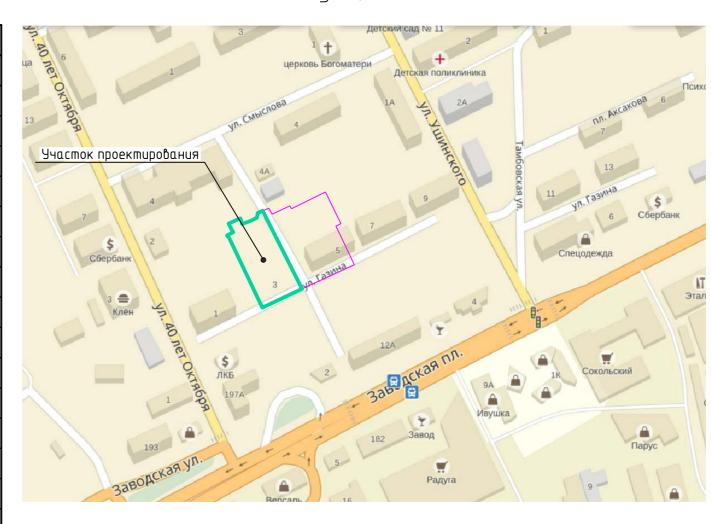

Экспликация зданий и сооружений

/lucm	Наименование	Примечание
	Многоквартирное жилое здание с нежилыми помещениями и подземной парковкой	проектируемый (II этап стр-ва)
. ,	Многоквартирное жилое здание с нежилыми помещениями и подземной парковкой	проектируемый (І этап стр-ва)
3	РП	сущ.
4	тп	проектир.

Технико-экономические показатели участка (баланс территории)

Наименование	площадь, м ²	%
Площадь участка	4126.0	100
Площадь застройки здания	986.0	24
Площадь застройки проектируемой ТП.	37.0	1
Площадь покрытий	2491.0	60
Площадь озеленения	612.0	15
Площадь покрытий вне участка	242.0	_

Условные обозначения


- 3. Строительные отходы и материалы вывозить по договору со спец АТП г.Липецка на специализированную свалку.
- 4. Мусороконтейнеры в количестве Эшт. размещены на специализированной площадке с северной стороны участка.
- 5. Материалы инженерно-геодезических и инженерно-геологических изысканий выполнены 000 "ТИСИЗ ЛИПЕЦК" в январе 2021г.

- граница земельного участка проектирования, совпадающая с границеи межевания
- **— —** контир подземной части здания
 - бордюрный пандус в местах перепада БП отметок для обеспечения передвижения МГН


						30.10.19-П3У			
<u>1</u> Изм.	Кол. уч.			Подп.	10.21 Дата	Группа жилых домов по ул.Газина в г. Липецке. Многоквартирное жилое здание №2 (стр.№18) с нежилыми помещениями и подземной парковкой			
Разработал Сево							Стадия	Лист	Листов
Провери <i>л</i>		Пота		fr			П	1	
Н.коні	mp.	Ситни	іков	105		Схема планировочной организации	CP	ОС "Спецфуна	о "СЗ Заментстрой

Земельного участка

проектный отдел

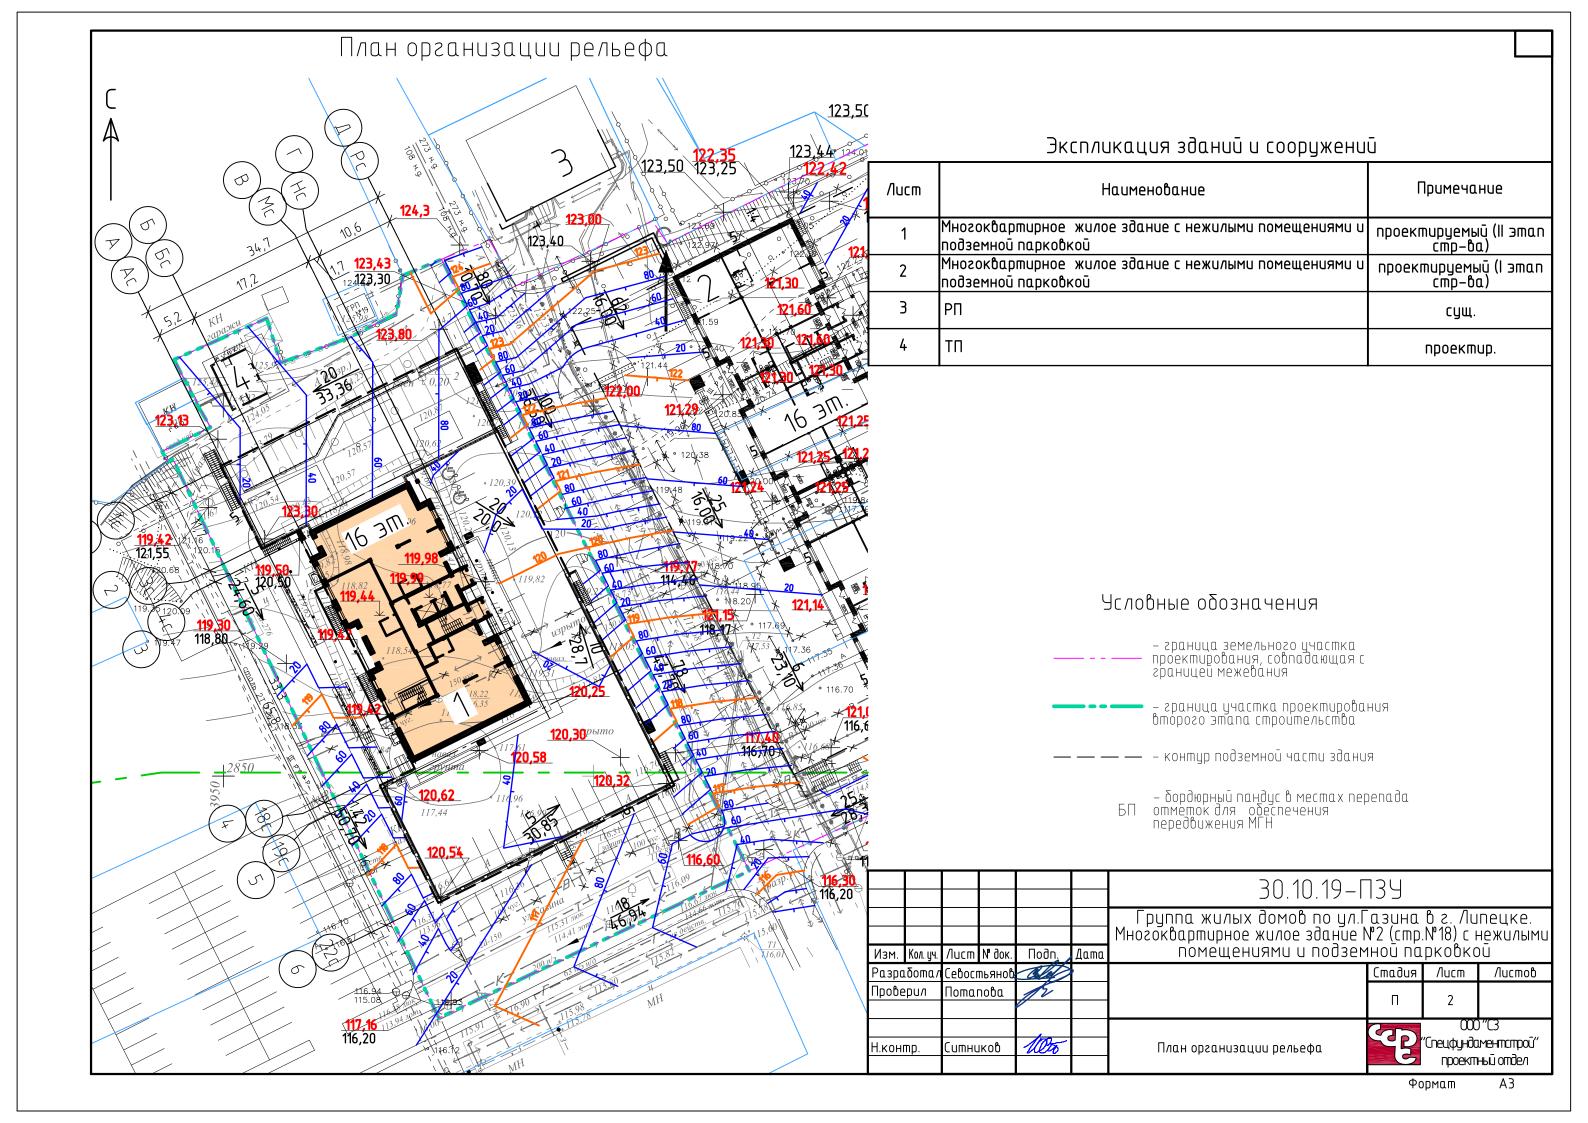

План земляных масс

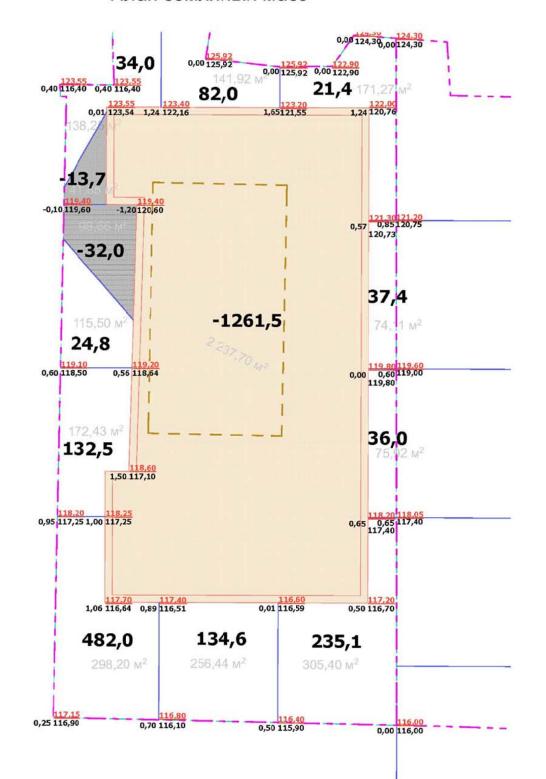

Ведомость объёмов земляных работ

Наименование		В границах участка объём м ³		
	насыпь (+)	выемка (-)		
1. Грунт планировки территории	1219,8	45,7*		
2. Вытесненный грунт, в т.ч. при устройстве:		1946,5		
подземных частей здания		(1261,5)		
покрытия проезда Т-6		(473,0)		
покрытия тротуара Т-16 б		(115,0)		
бетонного борта БР 100.30.15		(66,0)		
бетонного борта БР 100.20.8		(31,0)		
3. Поправка на уплотнение	122,0			
Всего пригодного грунта*	1341,8	1992,2		
4. Плодородный грунт, всего:	32,0			
в т.ч. используемый для озеленения территории	(32,0)			
5. Итого перерабатываемого грунта	1373,8	1992,2		
* 500 445 700 4000 5000 7000 7000 7000 70				

^{*} без учёта устройства подземных частей зданий (сооружений)


Итого м	_з Выемка	-45,7	0	0	Всего м³	-45,7
PITOLOM	Насыпь	673,3	216,6	329,9	всего м	1219,8

						30.10.19-П3У			
Изм.	Кол. уч.	Лист	№ док.	Подп <u>.</u>	Дата	Группа жилых домов по ул.Г Многоквартирное жилое здание N помещениями и подзем	азина √2 (стр. 1ной па	в г. Ли №18) с н рковко	пецке. нежилыми ой
				Old)	•		Стадия	/lucm	Листов
Прове		Пота		JE.			П	3	
Н.кон	mp.	Ситни	іков	1000		План землянных масс	GF.	′Спецфунда) "СЗ иментстрой" ньй отдел

Формат

Α3

,

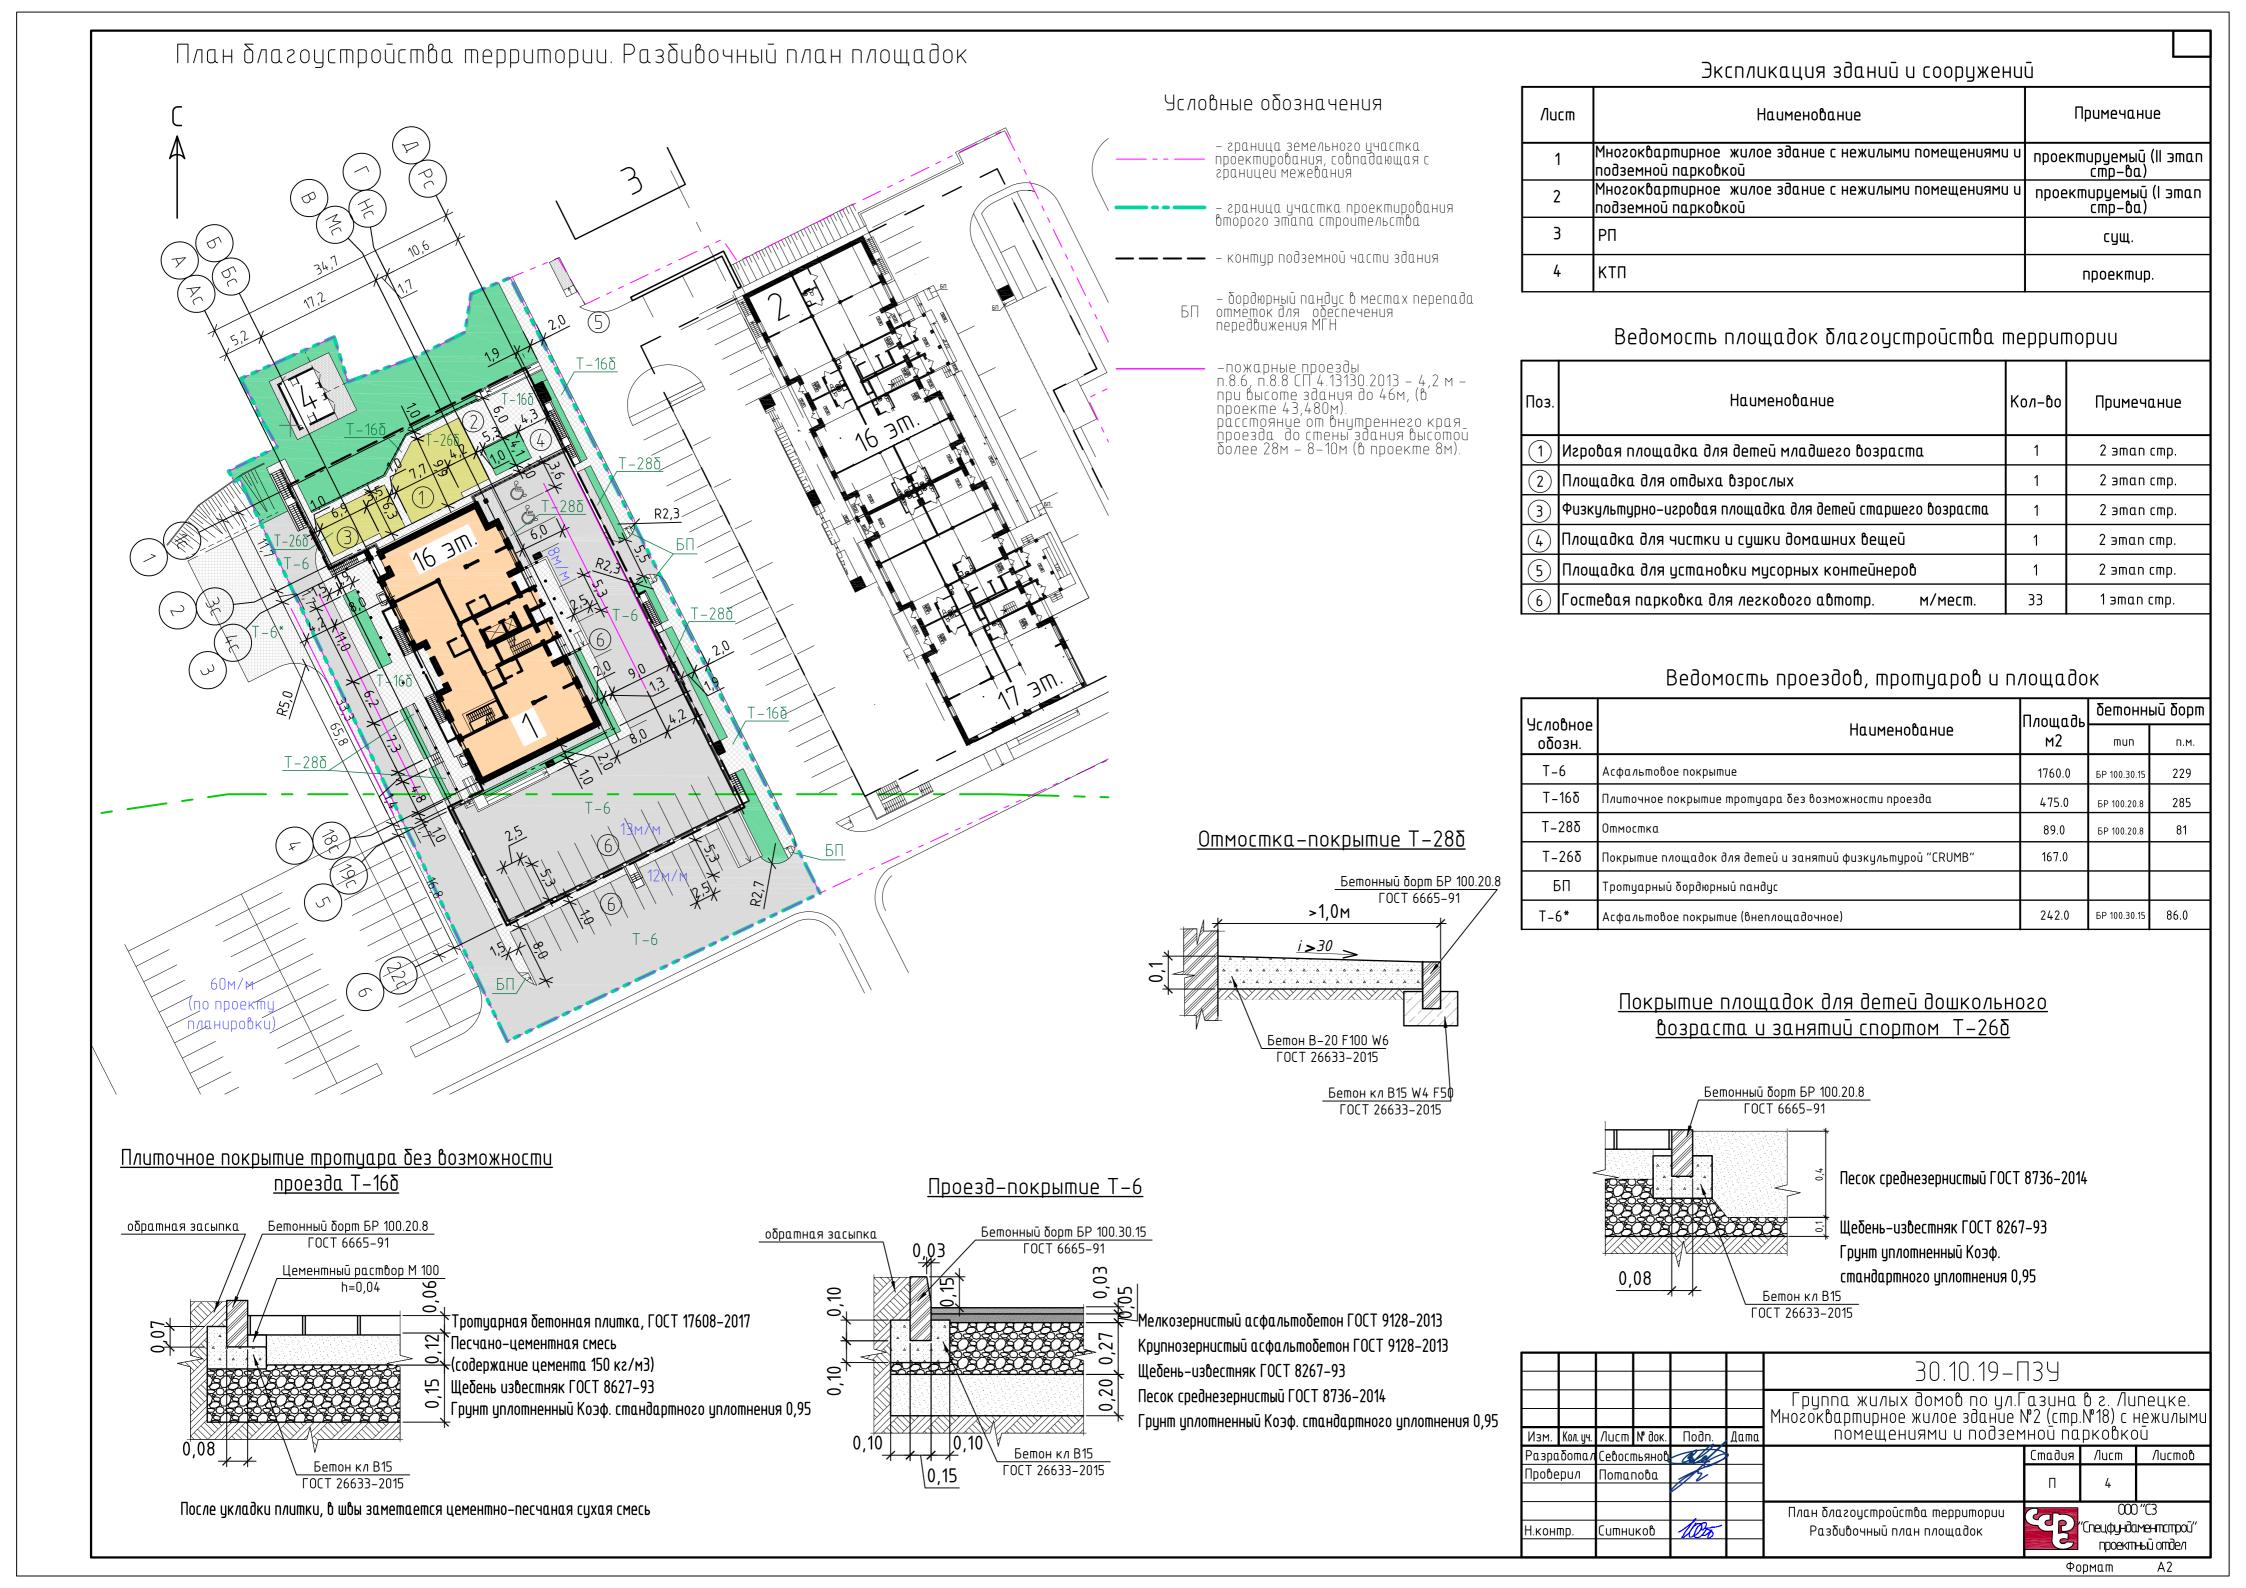



работ по озеленению выполнять в соответствии со СНиП III-10-75 ч.3, гл.10.

Экспликация зданий и сооружений

/lucm	Наименование	Примечание
	Многоквартирное жилое здание с нежилыми помещениями и подземной парковкой	проектируемый (II этап стр-ва)
,	Многоквартирное жилое здание с нежилыми помещениями и подземной парковкой	проектируемый (І этап стр-ва)
3	РП	сущ.
4	ктп	проектир.

Ведомость малых архитектурных форм

Поз.	Чсловное изображение	Наименование	Кол.	Примечание
1	1	Детский игровой комплекс ДИК 1.07	1 шт.	000 "Атрикс" либо аналог
2	A	Качели-балансир ДИО 3.07	2 шт.	000 "Атрикс" либо аналог
3		Песочница с крышкой ПС 013	2 шт.	000 Вега-групп г. Москва либо аналог
4		Качели ДИО 1.022	1 шт.	000 "Атрикс" либо аналог
5		Диван парковый	7 wm.	000 Вега-групп г. Москва либо аналог
6	2	Спортивный комплекс Циркон СРО104.00.1	1 шт.	000 Вега-групп г. Москва либо аналог
7		Беседка	1 шт.	000 Вега-групп г. Москва либо аналог
8	•	Спорт. турник тройной СО 1.195	1 шт.	000 "Атрикс" либо аналог
9	ΙΙ	Установка для сушки белья	3 wm.	m.n. 320–44
10		Установка для чистки домашних вещей	1 шт.	m.n. 320-8 a <i>n</i> .1
11		Стол со скамьями	1 wm.	торг. сеть
12		Ограждение площадок стальное h-0.6м	28.0п.м.	
13		Евроконтейнер оцинкованный с пласт. кр. V – 1,1m³, г/п 440кг.	3 wm.	торг. сеть
14	ø	Урна уличная УР 001	6 шт.	000 Вега-групп г. Москва либо аналог
15	Ĭ 	Ограждение площадок стальное h-1.05м	54.0п.м.	

Ведомость элементов озеленения

Поз.	Наименование породы или вида насаждения	Возраст, лет	Количество	Примечание
	Кустарник			посадка с комом 0,3x0,3 в траншею 0,5x0,5
1	Кизильник черноплодный 22.0 п.м.	4-5	44 wm.	по 2 шт. на п.м.
	овсяница луговая — 40% Газон травяной райграс пастбищный — 30% мятлик луговой — 30%		612.0m ²	норма 40 г/м ²

30.10.19-П3У Группа жилых домов по ул.Газина в г. Липецке. Многоквартирное жилое здание №2 (стр.№18) с нежилыми помещениями и подземной парковкой Изм. Кол. уч. Лист № док. Подп. Дата Севостьянов Стадия /lucm Разработа Листов Проверил Потапова 000"C3 План расстановки малых проектный отдел архитектурных форм и оборудования. итников

План озеленения.

Н.контр.

Формат A2

проектный отдел

