

# Общество с ограниченной ответственностью «Проектно-инжиниринговая компания Сити Строй Проект»

357600, Ставропольский край, г. Ессентуки, ул. Советская, 18A, тел: 8(87934)6-43-59 СРО СОЮЗ «Проектировщики Северного Кавказа» № СРО-П-135-15022010

Заказчик: ООО «СТРОЙ КМВ»

Объект: Многоквартирный жилой дом с подземным паркингом

Адрес: Ставропольский край, г. Пятигорск, ул. Украинская

### ПРОЕКТНАЯ ДОКУМЕНТАЦИЯ

Раздел 2. Схема планировочной организации земельного участка.

Шифр: ССП-30.21-К-ПЗУ

Том 2

Изм.	№ док.	Подп.	Дата
1	06.2022		05.07.22



# Общество с ограниченной ответственностью «Проектно-инжиниринговая компания Сити Строй Проект»

357600, Ставропольский край, г. Ессентуки, ул. Советская, 18A, тел: 8(87934)6-43-59 СРО СОЮЗ «Проектировщики Северного Кавказа» № СРО-П-135-15022010

Заказчик: ООО «СТРОЙ КМВ»

Объект: Многоквартирный жилой дом с подземным паркингом

Адрес: Ставропольский край, г. Пятигорск, ул. Украинская

### ПРОЕКТНАЯ ДОКУМЕНТАЦИЯ

Раздел 2. Схема планировочной организации земельного участка.

Шифр: ССП-30.21-К-ПЗУ

Том 2

Директор Геворкянц С. В.

Главный инженер проекта Геворкянц С. В.

Изм.	№ док.	Подп.	Дата
1	06.2022		05.07.22

г. Ессентуки 2022 г.

### Содержание тома 2

Обозначение	Наименование	Примечание
ССП-30.21-К-ПЗУ.С	Состав раздела	1 стр.
ССП-30.21-К -СП	Состав проектной документации	2 стр.
	<u>Текстовая часть</u>	
ССП-30.21-К-ПЗУ.ТЧ	Пояснительная записка.	7 стр.
	Графическая часть	
ССП-30.21-К-ПЗУ.ГЧ	Общие данные. Ситуационный план размещения	1 лист
	объектов капитального строительства. М 1:5000	
ССП-30.21-К-ПЗУ.ГЧ	Схема планировочной организации земельного участка.	2 лист
	M1:500	
ССП-30.21-К-ПЗУ.ГЧ	Разбивочный план M 1:500	3 лист
ССП-30.21-К-ПЗУ.ГЧ	План организации рельефа. М1:500	4 лист
ССП-30.21-К-ПЗУ.ГЧ	План земляных масс. М 1:500	5 лист
ССП-30.21-К-ПЗУ.ГЧ	Сводный план сетей инженерно-технического	6 лист
	обеспечения. М1:500	
ССП-30.21-К-ПЗУ.ГЧ	План благоустройства и озеленения. М 1:500	7 лист

	CCII-	30.21	-K-II	3У.ГЧ	11	План благоустройства и озеленения. М 1:500					/ лис	т					
오																	
Согласовано																	
Согл																	
2																	
Взамен инв. №																	
замен																	
В																	
ā																	
Подпись и дата																	
дпись																	
100										(	ССП-	30.21	l-K-	ПЗУ.(	7		
		Кол.уч			Подп.	Дата										1	
5	Разраб		Левцо		Slebyt	_								Стадия	Лист		стов
оп о	Прове	рил	ьезро	днова	Chaf-				Содержание		П			1			
Инв. № подл.	Н.Контроль Ляпина ИН						Cu	дсри	чапис			000 «C	сити Стр	ой Пр	оект»		
Z	ГИП			окянц	A STATE OF THE STA									]	г. Ессен	гуки	
		·				·											

### СОСТАВ ПРОЕКТНОЙ ДОКУМЕНТАЦИИ

№ тома	Обозначение	Наименование	Примечание
1	ССП-30.21-К-ПЗ	Раздел 1. Пояснительная записка.	
2	CCH 20 21 K H2V	Раздел 2. Схема планировочной организации	
2		земельного участка.	
3	ССП-30.21-К-АР	Раздел 3. Архитектурные решения.	
4	ССП-30.21-К-КР	Раздел 4. Конструктивные решения	
		Раздел 5. Сведения об инженерном оборудовании,	
		о сетях инженерно-технического обеспечения,	
		перечень инженерно-технических мероприятий,	
		содержание технологических решений	
5.1	ССП-30.21-К-ИОС1	Подраздел 1. Система электроснабжения.	
		Подраздел 2. Система водоснабжения.	
5.3	ССП-30.21-К-ИОС3	Подраздел 3. Система водоотведения.	
5 /	ССП 30.21 К ИОСА	Подраздел 4. Отопление, вентиляция и кондиционирование воздуха	
		кондиционирование воздуха.	
		Подраздел 5. Сети связи.	
5.6	ССП-30.21-К-ИОС6	Подраздел 6. Система газоснабжения.	
5.7	ССП-30.21-К-ИОС7	Подраздел 7. Технологические решения.	
6	ССП-30.21-К-ПОС	Раздел 6. Проект организации строительства.	
7	ССП-30.21-К-ПОД	Раздел 7. Проект организации работ по сносу или	
,	ССП-30.21-К-ПОД	демонтажу объектов капитального строительства.	
8	ССП-30.21-К-ООС	Раздел 8. Перечень мероприятий по охране	
0		окружающей среды.	
9		Раздел 9. Мероприятия по обеспечению пожарной	
	ССП-30.21-К-ПБ	безопасности. Системы пожарной сигнализации и	
		оповещения при пожаре.	
10	1	Раздел 10. Мероприятия по обеспечению доступа	
10	, ,	инвалидов.	
		Раздел 10.1. Мероприятия по обеспечению	
		соблюдения требований энергетической	
10.1	ССП-30.21-К-ЭЭ	эффективности и требований оснащенности зданий,	
		строений и сооружений приборами учета	
		используемых энергетических ресурсов».	
		Раздел 12. Иная документация в случаях,	
		предусмотренных федеральными законами.	
12.1	ССП-30.21-К-ОБЭ	Подраздел 1. Требования к обеспечению безопасной	
		эксплуатации объектов капитального строительства.	
10.0		Подраздел 2. Перечень мероприятий по гражданской	
12.2		обороне, мероприятий по предупреждению ЧС	
	<u> </u>	природного и техногенного характера.	

дал												
Подпись и		Изм.	Кол.уч	Лист	N док.	Подп.	Дата	ССП-30.21-1	к-сп			
									Стадия	Лист	Листов	
<u>1</u>		Прове	рил	Безро	днова	Epol-		Состав населеной	П	1	2	
	доп о	Н.Кон ГИП	гроль	Ляпи Гевот	на	egy		Состав проектной документации	ООО «Сити Строй Проект» г. Ессентуки			

Согласовано

Взамен инв. №

4 12.3 ССП-30.21-К-НПКР Подраздел 3. Сведения о нормативной периодичности выполнения работ по капитальному ремонту многоквартирного дома. Лист ССП-30.21-К-СП 2

Взамен инв. №

Подпись и дата

Инв. № подл.

Изм.

Кол.уч

Лист

N док.

Подп.

Дата

### СХЕМА ПЛАНИРОВОЧНОЙ ОРГАНИЗАЦИИ ЗЕМЕЛЬНОГО УЧАСТКА.

### а) Характеристика земельного участка, представленного для размещения объекта капитального строительства.

Проектируемый 12-ти этажный многоквартирный жилой дом со встроенными нежилыми помещениями и подземным паркингшом расположен в городе Пятигорск. на земельных участках с кадастровыми номерами, согласно записям Единого реестра недвижимости:

26:33:100104:799 – площадью 680.00м2

26:33:100104:798 – площадью 2102.00м2

26:33:100104:22 – площадью 989.00м2

Согласовано

Взамен инв. №

Подпись и дата

Инв. № подл.

Согласно кадастровым данным и градостроительному плану земельного участка многоквартирный жилой дом размещен в зоне Ж-4 многоэтажная жилая застройка (высотная застройка), код 2,6.

- категория земель земли населенных пунктов.
- разрешенное использование для строительства многоквартирных жилых домов 9 этажей и выше.

Многоквартирный жилой дом размещен вне планировочных ограничений (санитарнозащитных зон, зон охраны объектов культурного наследия, водоохранныз и иных зон).

Согласно Распоряжению комитета по муниципальной собственности города Пятигорск №75-Д от 27. 03. 2019г для размещения элементов благоустройства территории (озеленение, установление твердого покрытия, размешение малых архитектурных форм) на землях муниципального образования городского окрга город-курорт Пятигорск без предоставления земельного участка и установления в его отношении сервитута .

Местоположение земельного участка – РФ, Ставропольский край, г. Пятигорск, ул. Украинская. Площадь земельного участка, разрешенного к использованию – 3767, кв.м.

Инженерно-геологическое изыскания на объекте «Многоквартирный жилой дом с подземным паркингом" Ставропольский край, г. Пятигорск, ул. Украинская выполнены в 2021г.

Город Пятигорск расположен в местности с гористым рельефом. В непосредственной близости от курорта находятся несколько достаточно крупных возвышенностей. Все эти образования представляют из себя типичные старые горы, которые больше не растут, в отличие от

Изм.	Кол.уч	Лист	N док.	Подп.	Дата	ССП-30.21-К-ПЗ.ТЧ					
Разра	ботал	Левцо	ова	Sebyt			Стадия	Лист	Листов		
Пров	ерил	Безро	днова	Chaf-			П	1	9		
Н.Кої	нтроль	Ляпи	на	eget		Текстовая часть	ООО «Сити Строй Проек				
ГИП	[	Гевој	ркянц	Asia Contraction of the Contract			г. Ессентуки				

молодых геологических образований, а наоборот постепенно разрушаются под воздействием различных факторов внешней среды.

Абсолютные отметки варьируют в пределах 527.91-530.15м.

Гидрографическая сеть представлена р. Подкумок.

В строении геологического разреза изучаемой территории принимает участие толща глинистых грунтов, подстилаемых мергелями. Перекрываются эти породы почвенно-растительным слоем.

Установленное геолого-литологическое строение площадки следующее:

Слой 1 от 0,0 до 0,2 м - почвенно-растительный слой.

Слой 2 от 0,2 до 1.5-7.0м - Суглинки серо - коричневого цвета, легкие, пылеватые, твердой консистенции, незасоленные, просадочные.

Слой 3 от 1.5-2.5м до 5.5-6.1м-Суглинки коричневого цвета, тяжелые, песчанистые, тугопластичной консистенции, незасоленные, непросадочные.

Слой 4 от 5.5-6.15м до 7.0-7.51м–Глины коричневого цвета, легкие, песчанистые, полутвердой консистенции, незасоленные, непросадочные

Слой 5 от 7.0-7.5м до 15.0м— Мергели глинистые от темно-серого до коричневого цвета средней прочности, среднеплотные, слабовыветрелые, размягчаемые, водопроницаемые, труднорастворимые, структура — среднекристаллическая, текстура — массивная.

При проведении полевых работ на участке подземные воды вскрыты на глубине 3.6-3.7м, "зеркало" установившегося уровня воды зафиксировано на глубине 2.1-3.2м.

В верхней части геологического разреза возможно образование временного водоносного горизонта по типу " верховодка".

В настоящее время участок строительства частично застроен. У восточной границы участка находятся кирпичные здания, навесы, нежилые помещения. Эти существующие здания и сооружения подлежат сносу. По площадке проходят существующие коммуникации: водопровод и канализация. Вдоль существующей автомобильной дороге, проходящей по улице Украинская, проходит сеть коммуникаций: водопровод, канализация, ливневая канализация, сети газа, связи и электроснабжения. На проектируемой площадке в настоящее время находятся сады и огороды.

Свежих и старых опасных физико — геологических процессов (оползни, эрозии и др.), которые могли бы осложнить строительство, не обнаружено, как на самом участке, так и вблизи от его границ.

Ситуационный план района строительства приведен на чертеже ГП-1.

Взамен инв. №	
Подпись и дата	
. № подл.	

Изм.	Кол.уч	Лист	N док.	Подп.	Дата

### ССП-30.21-К-ПЗ.ТЧ

Нормативная глубина сезонного промерзания грунтов, рассчитанная согласно рекомендациям СП 22.13330.2011 для суглинистых грунтов составляет 0.71м.

Категория грунтов по сейсмическим свойствам согласно табл.1 СП 14.13330.2014- II (вторая).

Расчетная сейсмичность участка изысканий составит для A (10 %) – 8 баллов, B (5%) – 8 баллов, и C (1 %) – 9 баллов.

Район размещения проектируемой площадки относится к III Б, дорожно-климатической зоне.

Краткие климатические данные района в соответствии со СНиП 23-01-99 "Строительная климатология":

- абсолютная минимальная температура воздуха 34°C;
- абсолютная максимальная температура воздуха +42°C;

Преобладают ветры восточного, юго-восточного направлений.

### б) Обоснование границ санитарно-защитных зон объектов капитального строительства в пределах границ земельного участка.

Проектируемая площадка расположена в жилой застройке, г. Пятигорск. С северной и южной сторон от проектируемой площадки расположена существующая жилая застройка. С западной стороны – усадебная застройка и с восточной стороны проходит улица Украинская. Вдоль автомобильной дороги по улице Украинская, проходят существующие коммуникации: водопровод, канализация ливневая канализация, сети связи, газоснабжения и электроснабжения. Въезд на проектируемую площадку запроектирован с существующей автомобильной дороги, проходящей по улице Украинская. В настоящее время автомобильная дорога находится в удовлетворительном состоянии и имеет твердое покрытие.

Настоящим проектом предусматривается строительство 12-ти этажного многоквартирного жилого дома со встроенными нежилыми помещениями и подземным паркингом. Площадка строительства расположена на трех земельных участках общей площадью -3771м2.

При проектировании площадки выдержаны санитарные и противопожарные нормы

В настоящее время участок строительства частично застроен. У восточной границы участка находятся кирпичные здания, навесы, нежилые помещения. Эти существующие здания и сооружения подлежат сносу. По площадке проходят существующие коммуникации : водопровод и канализация. На проектируемой площадке в настоящее время находятся сады и огороды.

Строительство жилого дома не оказывает вредного воздействия на экологическую обстановку г. Пятигорск. Автомобильные проезды имеют твердое покрытие, для пешеходного

Изм.	Кол.уч	Лист	N док.	Подп.	Дата

ССП-30.21-К-ПЗ.ТЧ

Лист 3

Инв. № подл. Подпись и дата

읟

Взамен инв.

Для сбора бытовых отходов, в 19.0м юго-западнее от проектируемого жилого дома запроектирована площадка для контейнеров с мусором.

Проектируемая площадка благоустроена и озеленена.

### в) Обоснование планировочной организации земельного участка в соответствии с градостроительным и техническим регламентами.

Генеральный план запроектирован в соответствии с требованиями СП 42.13330.2016 «Градостроительство. Планировка и застройка городских и сельских поселений». СП 4.13130.2013. «Система противопожарной защиты. Ограничение распространения пожара на объектах защиты». Внутренние автомобильные дороги соответствуют требованиям СП 42.13330.2016 «Градостроительство. Планировка и застройка городских и сельских СанПиН поселений», Санитарные нормы И правила 2.1.3684-21 "Санитарноэпидемиологические требования к содержанию территорий городских и сельских поселений, к водным объектам, питьевой воде и питьевому водоснабжению населения, атмосферному воздуху, почвам, жилым помещениям, эксплуатации производственных, общественных помещений, организации проведению санитарно противоэпидемических профилактических ) мероприятий", СП 59 13330.20 "Доступность зданий и сооружений для маломобильных групп населения".

Приказ Министерства строительства и архитектуры Ставропольского края от 30 декабря 2010 г. N 414 от 30 декабря 2010 г. N 414 "Об утверждении и введении в действие Нормативов градостроительного проектирования Ставропольского края. Часть І. Селитебная территория. Производственная территория. Транспорт и улично-дорожная сеть. Особо охраняемые территории"

Проектируемая площадка площадью 3771м2. Дополнительно для благоустройства выделен участок площадью 761м2. Итого общая площадь проектируемого участка 4532м2.

На участке намечено строительство одного 12-ти этажного многоквартирного жилого дома со встроенными нежилыми помещениями и подземным паркингом. Въезд в подземный паркинг организован у юго-западной границы участка.

Придомовая территория благоустроена. На участке запроектированы площадки различного назначения: для временной парковки автомобилей жителей дома — автомобильная стоянка на 6м-м, детская игровая, отдыха взрослых, хозяйственная площадка, оборудованные соответствующими малыми архитектурными формами. На автомобильной стоянке выделено машино — место для транспорта инвалидов, обозначенных специальными символами.

подл.							
ş							
∄.							
>		Изм.	Кол.уч	Лист	N док.	Подп.	Дата

읟

Взамен инв.

Подпись и дата

ССП-30.21-К-ПЗ.ТЧ

Для парковки автотранспорта жителей дома проектом предусматривается строительство подземного паркинга.

Для парковки автотранспорта посетителей магазинов используется существующая автомобильная стоянка, расположенная на противоположной стороне улицы.

Для сбора бытовых отходов, в 19.0м юго — западнее от жилого дома запроектирована площадка для контейнеров с мусором. Согласно санитарным нормам СанПиН 2.1.3684-21 п.4 для сбора бытовых отходов, на участке запроектированы площадки для контейнеров с мусором. Минимальное расстояние до жилых домов по проекту — 19м, максимальное —55.0м. Накопление отходов раздельное (пищевые отходы, стекло, металл, пластмасса). На площадке, с твердым покрытием, установлены контейнеры с крышками. Размер площадки превышает площадь основания контейнеров на 1м во все стороны. Контейнеры с мусором вывозятся ежедневно.

На территорию проектируемой площадки организован въезд с существующей автомобильной дороги, проходящей по улице Украинская. Существующая автомобильная дорога имеет твердое покрытие и находится в удовлетворительном состоянии.

Автомобильные подъезды к проектируемому жилому дому имеют асфальтобетонное покрытие. Для пешеходного движения запроектированы тротуары. Покрытие тротуаров – асфальтобетонное покрытие.

Свободная от застройки и покрытий территория озеленяется.

### г) Технико-экономические показатели земельного участка, представленного для размещения объекта капитального строительства.

Генеральный план проектируемой площадки решен в увязке с архитектурно-строительными требованиями, климатическими и геолого - топографическими условиями, в увязке с существующей жилой застройкой и существующими автомобильными дорогами.

Технико экономические показатели генерального плана рассчитывались в пределах ограждения территории. Принятые технико-экономические показатели по генплану приведены в таблице 1.

Таблица 1

<b>№№</b> п/п	Наименование показателей	Ед. изм.	26:33:100 4:799	26:33:10 04:798	26:33:100 4:22	ИТОГО
1.	Площадь территории в пределах	м2	680	2102	989	3771
	отведенной территории					
2.	Площадь застройки	м2	174	1187.9	375	1736.9
	жилой дом					
	Площадка для мусора				6.0	6.0
3.	Процент застройки	%	25.6	56.5	38.5	46.2

Изм.	Кол.уч	Лист	N док.	Подп.	Дата

Взамен инв.

Подпись и дата

Инв. № подл.

ССП-30.21-К-ПЗ.ТЧ

4	Площадь автопроездов и	м2	204	243	254	701
	площадок					
5	Площадь тротуаров	м2	72	354	89	515
6	Площадь площадок игровых,	м2	73	174	-	247
	отдыха, зозяйственной					
7	Площадь озеленения	м2	157	143.1	265	565.1
8	Процент озеленения	%	23.1	6.8	26.8	15.1

# д) Обоснование решений по инженерной подготовке территории, в том числе решений по инженерной защите территорий и объектов капитального строительства от последствий опасных геологических процессов, паводковых, поверхностных и грунтовых вод.

При решении инженерной подготовки территории выполнены следующий комплекс мероприятий: снятие растительного слоя, вертикальная планировка, сооружение инженерных коммуникаций, запроектированы автомобильные дороги и тротуары, выполнено благоустройство и озеленение территории.

Инженерная подготовка территории позволила использовать ограниченно пригодные участки для строительства на них жилых домов.

Почвенно-растительный слой предварительно на участке строительства снимается и перемещается во временные кавальеры с последующим использованием для озеленения территории.

На территории проектируемой площадки запроектирована сеть коммуникаций, проложенных в земле, в каналах. Коммуникации водопровода, канализации, связи, газа и электроснабжения выполнены подземной прокладкой, обеспечивающие занятие наименьших участков территории.

Прокладка инженерных сетей различного назначения выполнена с учетом природных и климатических условий и с соблюдением требований, предусмотренных главами СП 42.13330.2016 «Градостроительство. Планировка и застройка городских и сельских поселений».

Автомобильные проезды и площадки выполнены с асфальтобетонным покрытием, тротуары - бетонной плиткой.

Взамен инв. №	
Подпись и дата	
Лнв. № подл.	

Изм.	Кол.уч	Лист	N док.	Подп.	Дата

### е) Описание организации рельефа вертикальной планировки.

Вертикальная планировка решена в соответствии с топографическими, гидрогеологическими условиями, технологическими и строительными требованиями, расположением транспортных путей, организацией водоотвода.

Основной задачей вертикальной планировки является такое высотное размещение зданий и сооружений, автомобильных дорог и инженерных коммуникаций, при которой обеспечивается нормальная эксплуатация площадки, а также надежный водоотвод с территории.

В проекте созданы оптимальные уклоны по автомобильным дорогам и для удобного отведения поверхностных вод.

Отметка пола проектируемого жилого дома и подземного паркинга принята в увязке с проектируемыми автомобильными проездами и выездом на существующую автомобильную дорогу.

Водоотвод с территории проектируемой площадки запроектирован по проезжим частям автомобильных дорог и площадок со сбросом в существующую ливневую канализацию, проходящую вдоль проезжей части по улице Украинская.

### ж) Описание решений по благоустройству территории.

Для обеспечения нормальных санитарно-гигиенических и эстетических условий на территории строительства жилого дома c подземным паркингом предусматриваются соответствующее благоустройство и озеленение. В целях благоустройства территории проектом предусматривается: устройство автомобильных проездов и площадок с асфальтобетонным покрытием, автомобильных стоянок для временной парковки автомобилей, тротуаров, водоотвод, детская игровая площадка, площадка отдыха взрослых, оборудованные соответствующими малыми архитектурными формами. Свободная от застройки и автомобильных проездов территория максимально озеленяется. Проектом предусматривается устройство газонов, засеянных смесью трав наиболее устойчивых к вытаптыванию. Так как площадки различного назначения и зеленые зоны находятся на подземном паркинге, посадка деревьев и кустарников невозможна. Проектом предусматривается посадка туй в бетонные вазы.

На территорию проектируемой площадки организован въезд с существующей автомобильной дороги, проходящей по улице Украинская. Существующая автомобильная дорога имеет твердое покрытие и находится в удовлетворительном состоянии.

Взамен инв. №	
и дата	

Подпись и дата

Инв. № подл.

Изм.	Кол.уч	Лист	N док.	Подп.	Дата

ССП-30.21-К-ПЗ.ТЧ

На детских площадках запроектировано игровое оборудование. Площадка для отдыха взрослых оборудована столиком, скамьями, урнами. Хозяйственная площадка оборудуется контейнерами для сбора мусора.

### и) Обоснование схем транспортных коммуникаций, обеспечивающих внешние и внутренние грузоперевозки.

На территорию проектируемой площадки организован въезд с существующей автомобильной дороги, проходящей по улице Украинская. Существующая автомобильная дорога имеет твердое покрытие и находится в удовлетворительном состоянии.

Покрытие автомобильных подъездов предусмотрено из асфальтобетона, покрытие пешеходных путей из бетонной плитки. Автомобильные проезды внутри проектируемой территории выполнены шириной 4.2,3.5м, ширина тротуаров принята — 2.25м в бордюрах. Проектируемые тротуары совмещены с автомобильными проездами.

Согласно пункта 8.7 СП4.13130 «Системы противопожарной защиты. Ограничение распространения пожара на объектах защиты » проектом обеспечена возможность проезда пожарных машин к жилому дому.

Генеральный план жилой застройки запроектирован в соответствии с требованиями СП 42.13330.2016 «Градостроительство. Планировка и застройка городских и сельских поселений» Порядок движения транспортных средств на внутренних автомобильных дорогах устанавливаются «Правилами дорожного движения».

Площадка благоустроена и озеленена.

На временных парковках выделены места для стоянки автотранспорта маломобильных групп населения, обозначенных специальными символами.

### к) Характеристика и технические показатели транспортных коммуникаций.

Принятые технические показатели по проектируемым автомобильным дорогам приведены в таблице 2.

Принятые технические показатели по проектируемым автомобильным дорогам приведены в таблице 2.

Показатели	Ед. изм.	Назначение автодорог -
		внутриплощадочные
1. Категория дороги	-	ІҮ-в
2. Число полос движения	шт.	1
3. Ширина проезжей части	M	4.2,3.5
4. Максимальный продольный уклон	%	78
7. Наименьший радиус в плане	M	5

чоицроП	
Инв. № подл.	

읟

Взамен инв.

						(
Изм.	Кол.уч	Лист	N док.	Подп.	Дата	

ССП-30.21-К-ПЗ.ТЧ

Исходя из транспортно-эксплутационных требований, категории дороги, состава транспортных средств, наличия местных дорожно-строительных материалов, конструкция дорожной одежды принята:

мелкозернистый асфальтобетон, плотный, щебеночный марки I - 0.05м крупнозернистый асфальтобетон, пористый, щебеночный марки I - 0.07м

фракционированный щебень марки 300-400, фракции 40-7мм, обработанный битумом по способу пропитки -0.15м

Песок среднезернистый -0,19м;

Уплотненный грунт.

Внутриплощадочные автомобильные дороги выполнены в бортовых камнях.

Инв. № подл. Подпись и дата Взамен инв. №

Изі	М.	Кол.уч	Лист	N док.	Подп.	Дата

Участок благоустройства

Проектируемый участок строительства многоквартирного жилого дома и подземным паркингом.

### ОБЩИЕ ДАННЫЕ ВЕДОМОСТЬ ЧЕРТЕЖЕЙ ОСНОВНОГО КОМПЛЕКТА

Лист	Наименование чертежей	Примечание
1	Общие данные. Ситуационный план размещения объекта капитального строительства	
2	Схема планировочной организации земельного участка М1:500	
3	Разбивочный план М1:500	
4	План организации рельефа М1:500	
5	План земляных масс. М1:500	
6	Сводный план инженерно-технического обеспечения. М 1:500.	
7	План благоустройства и озеленения. М1:500	

### ВЕДОМОСТЬ ССЫЛОЧНЫХ И ПРИЛАГАЕМЫХ ДОКУМЕНТОВ

Обозначение	Наименование	Примечание
	Ссылочные документы	
ГОСТ 6665—91	Камни бортовые бетонные и железобетонные.	
	Технические условия	
ΓΟCT 17608-91*	Плиты бетонные тротуарные. Технические условия.	
"АВЕН" Каталог изделий	"Малые архитектурные формы" Март 2007г.	


### ОБЩИЕ УКАЗАНИЯ

- 1. Cucmeмa координат MCK 26 om CK 95
- 2. Система высот Балтийская
- 3. Конструкции дорожного и тротуарного покрытий см. лист ПЗУ 3

Проектная документация разработана в соответствии с градостроительным планом земельного участка, заданием на проектирование, градостроительным регламентом, документами об использовании земельного участка для строительства, техническими регламентами, в том числе устанавливающими требования по обеспечению безопасной эксплуатации зданий, сооружений и безопасного использования прилегающих к ним территорий, и с соблюдением технических условий.



						ССП-30.21-К-І	734		
Изм	Kon uu	Aucm	Mª dov	Подп.	Дата	"Многоквартирный жилой дом с по по адресу: Ставропольский край, г. Пя			кая
Разраб. Проверил		Лист М° док. П <b>евцова</b> Безроднова		Slekget		Генеральный план	Стадия	Лист	Листов
,,,,,,,,,,,,,,,,,,,,,,,,,,,,,,,,,,,,,,,		Безро				Общие адинью Ситуаннений	//	7	/
Н.кон ГИП	ітр.	Ляпин Гевор		UN NOW		Общие данные. Ситуационный план размещения объекта капитального строительтва M1:5000	000"Сит г. i	иСтройПр Ессентук	

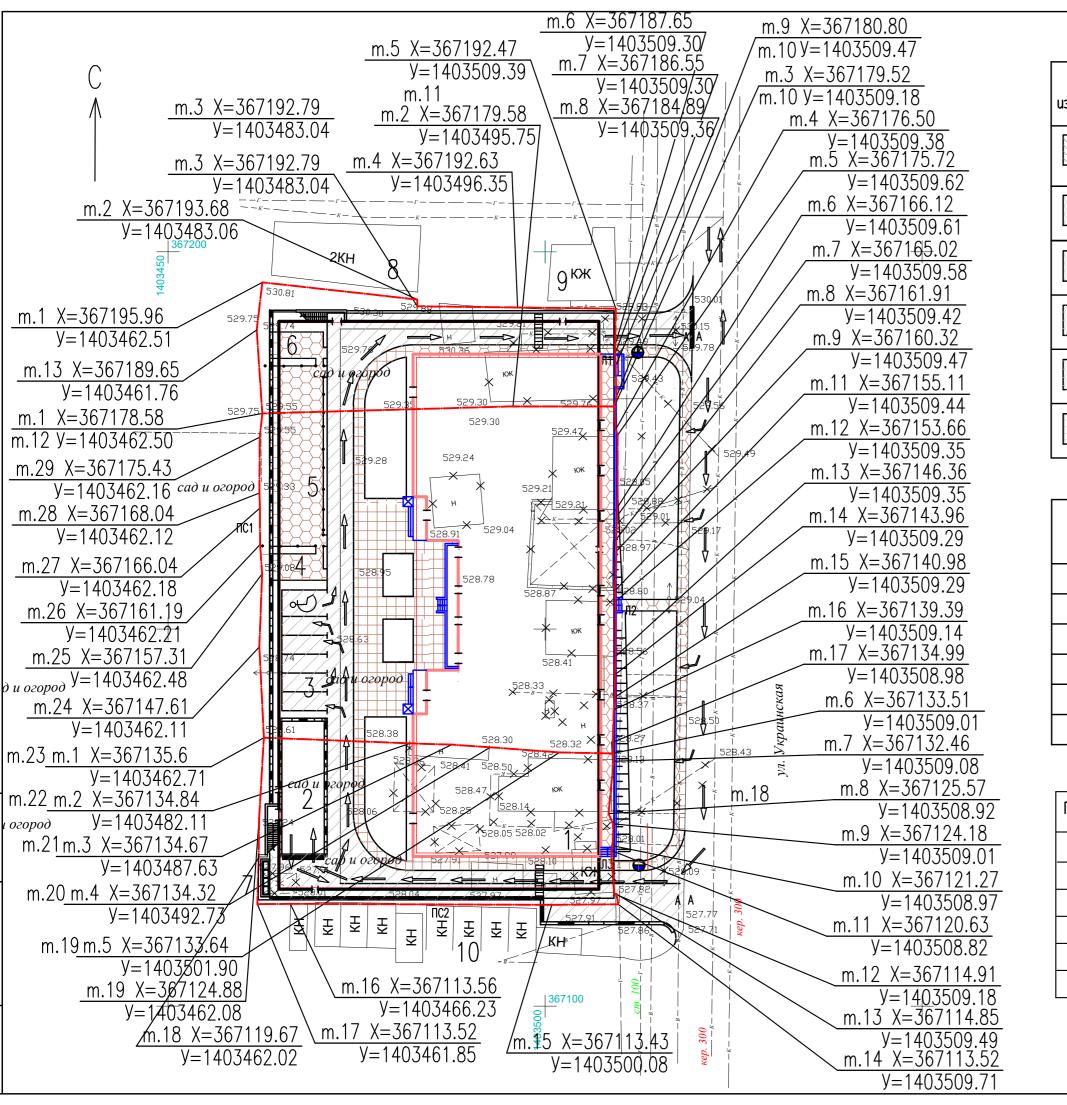

### ВЕЛОМОСТЬ АВТОМОБИЛЬНЫХ ЛОРОГ И ПЛОШАЛОК

	LACINOCID ADIOM	JUNIUNUM AOI	OI	и площд	101
Условное			Tun	Бортовой	камень
изображение	Наименование	Площадь покрытия м2	покры тия	mun	кол.м
	Автомобильные проезды и гостевые автомо- бильные стоянки	1085	_	БР100.30.15	346
	Тротуары	238	=	БР100.20.8	141
	Детская игровая площадка	132	II	БР100.20.8	37
	Площадка отдыха	27	=	БР100.20.8	17
	Площадка для сушки белья	27	II	БР100.20.8	17
	Тротуары	350	=	БР100.20.8	96

### СПЕЦИФИКАЦИЯ ЭЛЕМЕНТОВ ДОРОГ И ТРОТУАРОВ

Марка, поз.	Обозначение	Наименование	Кол.	Масса ед.,кг	Примечание
		Элементы дорог			
		Камни бортовые			
	ГОСТ 6665-91	БР100.30.15	346	100	
	ГОСТ 6665-91	БР100.20.8	308	40	
		Материалы			
		Бетон класса В12.5		25.93м <sup>3</sup>	

### ДОПОЛНИТЕЛЬНЫЕ РАБОТЫ

Поз.	Наименование	Ед. изм.	Кол.	Примечание
1	Металлическое ограждение детской площадки	мп	36	h-0.80м
2	Длина nognopнoй стенки ПС1	мn	80.64	
3	ПС2	мn	58.26	
4	Наружные лестницы Л1	wm		1ступень
5	Наружные лестницы Л1	wm		4ступень
6	Наружные лестницы Л1	wm		5ступень


### ВЕДОМОСТЬ ЖИЛЫХ И ОБЩЕСТВЕННЫХ ЗДАНИЙ И СООРУЖЕНИЙ

e o		a Q	Кол	ичест	во		Площо	ідь,м2		Cmpoum объем,	ельный м3
Номер на плане	Наименование и обозначение	Этажность	Зданий	квар	mup	застр	ойки	общая г ная	расчет-	RUF	90
PH		Эта	3ga	Здания	Всего	Здания	Всего	Здания	Всего	Здания	Всего
1	Многоквартирный жилой дом с подземным паркингом									71651.7	71651.7
	подземный паркинг жилое здание Проектир.	1 12	1 1	198	198	3224.0 1736.9		l	11220.0	10559.3 61092.4	10559.3 61092.4
2	Въезд-выезд в подзем- ный паркинг. Проектир.										
3	Гостевая парковка автотранспорта Проектир.		6 маі	шином	iecma						
4	Площадка для отдыха взрослых Проектир.					27					
5	Детская игровая площадка Проектир.					193					
6	Площадка для сушки белья Проектир.		1			27					
7	Площадка для контей— неров с мусором Проектир.		1			4 конт.					
8	Гостиница Существ.		1								
9	Жилой дом Существ.		1								
10	Существ. нежилые сооружения Существ.		1								
	ПОЛ	$1 \Gamma \overline{0} \overline{1}$	ORI	ΛΤΕΙ	ΊЬΗ	JF PA	БОТЬ	1			

### HOMI OTORNIETIPHPE PAPOTPI

Поз.	Наименование	Eg. uзм.	Кол.	Примечание
1	Демонтаж существующих каменных зданий (КЖ)	мn	395	h-0.80м
2	Демонтаж существующих зданий (Н)	мn	150	h-0.80M
3	Демонтаж существующих навесов	·	170	h-0.80м


					ССП-30.21-К-ПЗУ						
Изм	Кол. уч.	Nucm	№ док	по ааресу. Ставропольский край		"Многоквартирный жилой дом с no agpecy: Ставропольский край, г.					
<sup>Р</sup> азра		Левцо		Selegt	_	_	Стадия	Лист	Листов		
		Безроднова		Clay		Генеральный план	П	2			
Н.кон. ГИП	тр.	Ляпин Гевор		U Julio		Схема планировочной организации земельного участка M1:500	000"Сит г. i	иСтройПр Ессентук			

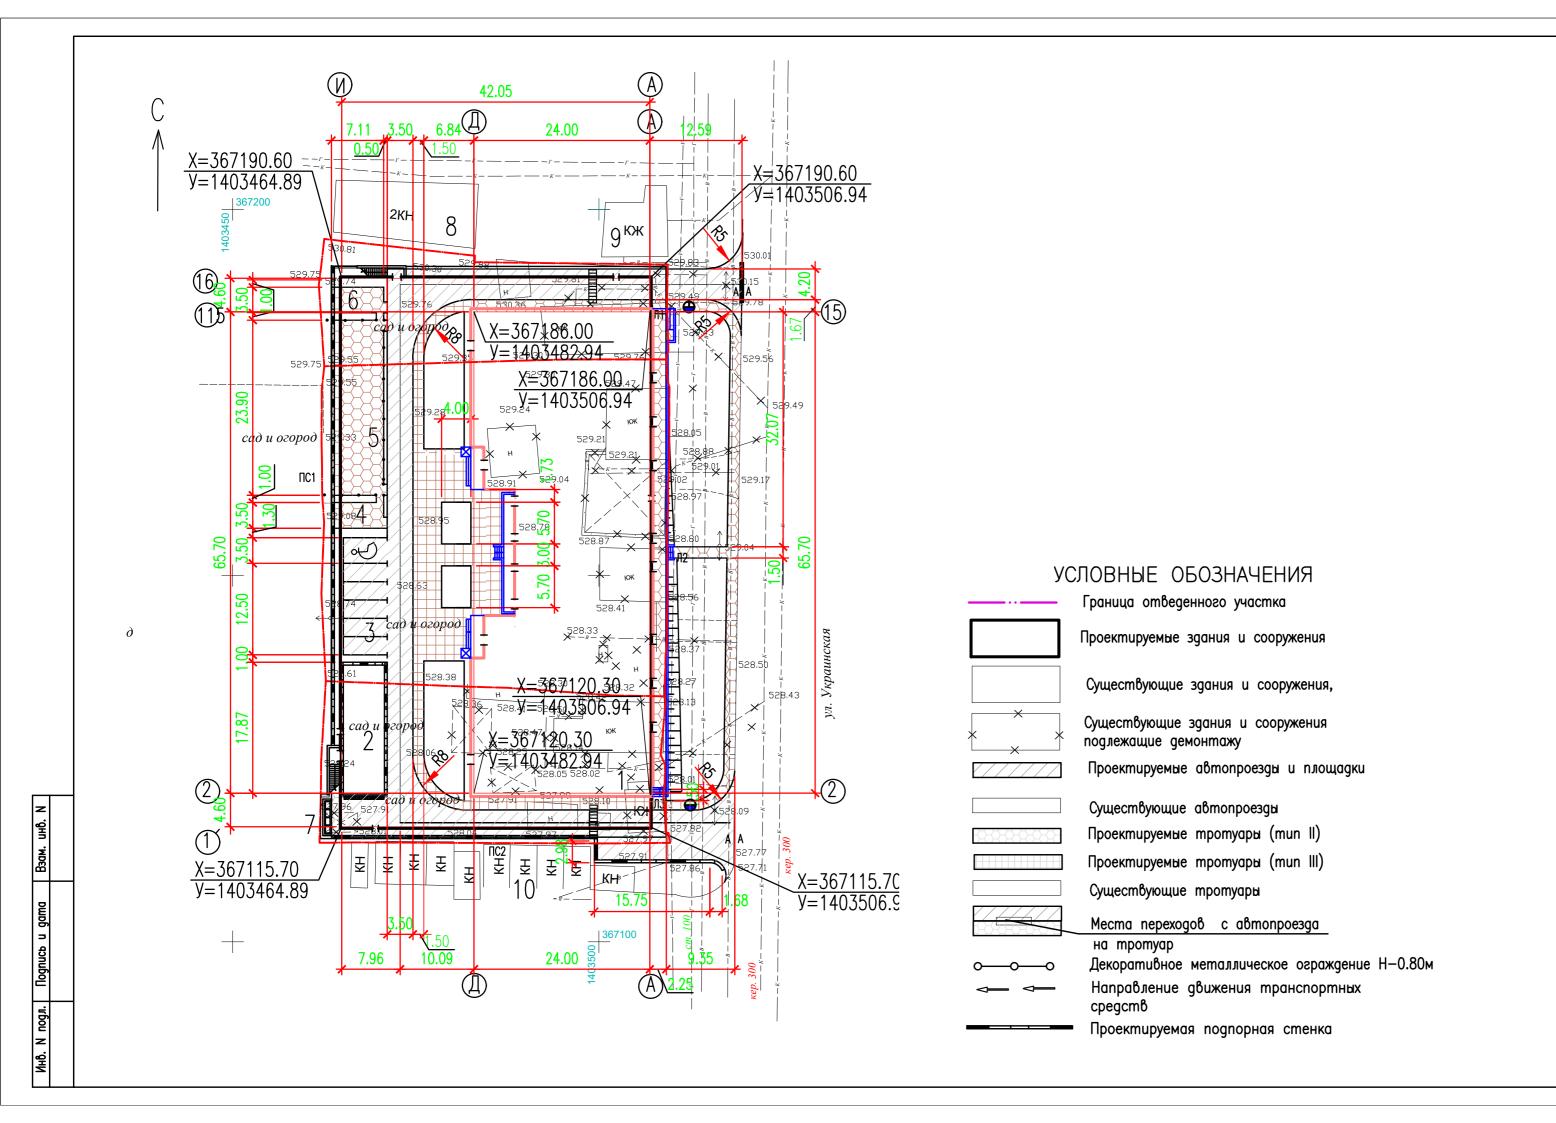

### ВЕДОМОСТЬ ЖИЛЫХ И ОБЩЕСТВЕННЫХ ЗДАНИЙ И СООРУЖЕНИЙ

<b>6</b> 0		qر	Кол	ичест	во		Площо	ідь,м2		Cmpoum объем,	ельный м3
Номер г плане	Наименование и обозначение	Этажность	Зданий	квар	mup	застр	ойки	общая г ная	расчет-	Здания	80
DH		, ,	390	Здания	Всего	Здания	Всего	Здания	Всего	3ga	Всего
1	Многоквартирный жилой дом с подземным паркингом									71651.7	71651.7
	nogземный паркинг жилое здание Проектир.	1 12	1	198	198	3224.0 1736.9	3224.0 1736.9		11220.0	10559.3 61092.4	10559.3 61092.4
2	Въезд-выезд в подзем- ный паркинг. Проектир.										
3	Гостевая парковка автотранспорта Проектир.	Ha	6 маі	шином	ecma						
4	Площадка для отдыха взрослых Проектир.					27					
5	Детская игровая площадка Проектир.					193					
6	Площадка для сушки белья Проектир.		1			27					
7	Площадка для контей— неров с мусором Проектир.		1			4 конт.					
8	Гостиница Существ.		1								
9	Жилой дом Существ.		1								
10	Существ. нежилые сооружения Существ.		1								

						ССП-30.21-К-1	734		
Изм.	Кол. уч.	/lucm	№ док.	Подп.	Дата	"Многоквартирный жилой дом с no agpecy: Ставропольский край, г.			
Разра	ı δ.	Левцо	ва	leket		_	Стадия	Лист	Листов
Προβε	≘рил	Безро	днова	Elm!		Генеральный план	П	3	
Н.кон ГИП	тр.	Ляпин Гевор		SIN		Разбивочный план М1:500	000"Сит г	иСтройПр Ессентук	

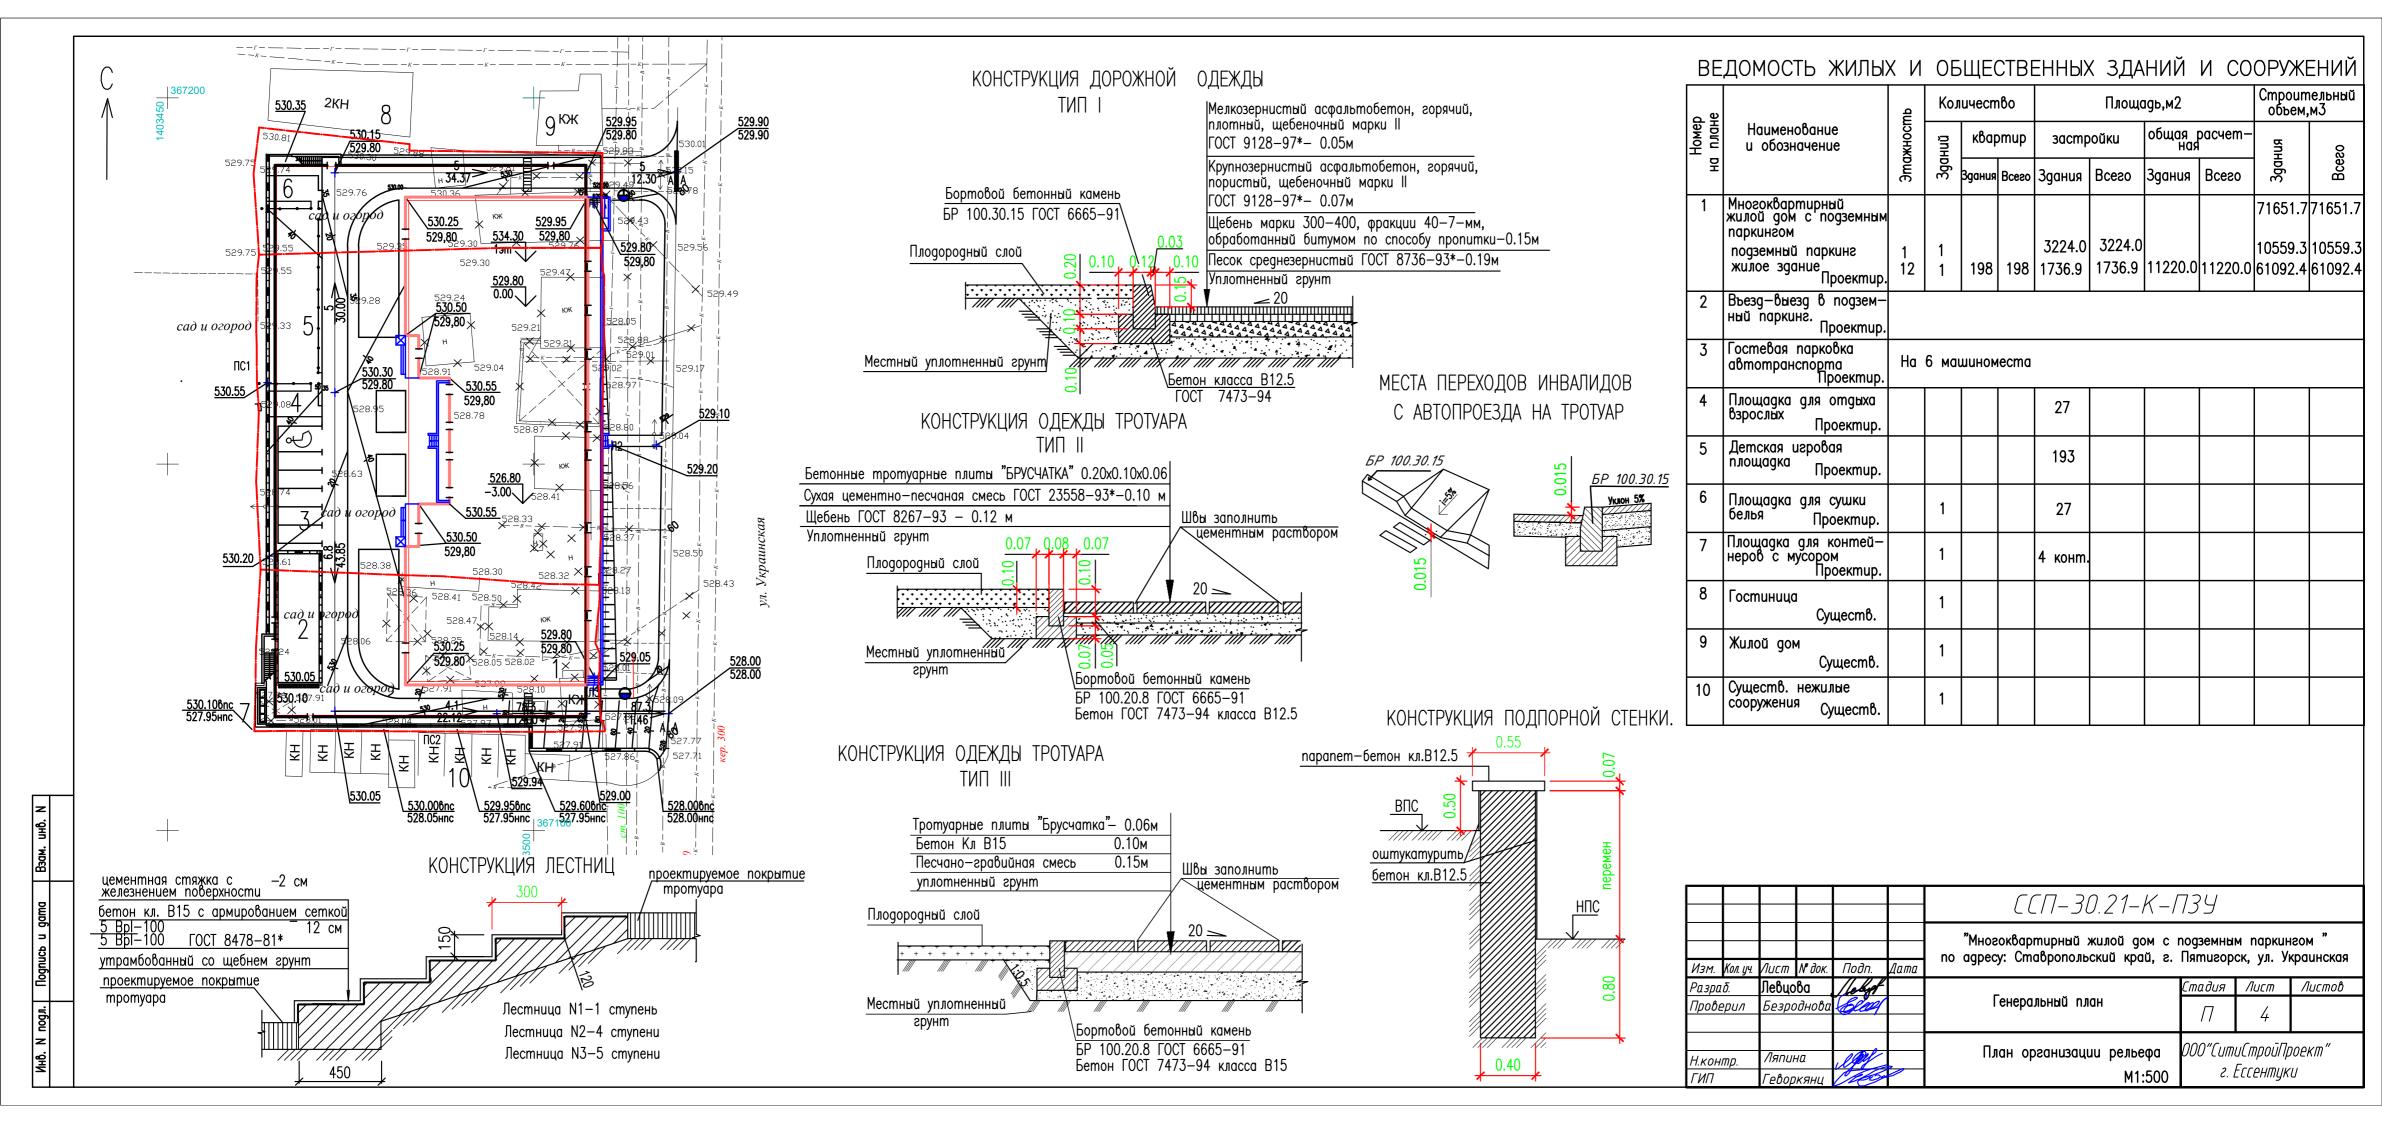

+0.15 | 529.95 | 529.80/ +0.60 | 530.35 | 529.75 0.00 530.00 530.00 +0.55 | 530.35 +0.35 530.15 +0.30 530.10 +0.25 530.05 +0.20 530.00 529.80 +529.86 +5 0 529 90 +11 1530 00 +0.1 529.80 529.80 529.8 +0.30 | 529.80 +0 | 529.80 | 529.40 +0\\\\5\\53\0.\\25\\+0.5\0\\\530.30 +0.65 | 530.40 | 529.75 529.80 529.80 +50 +0.60 | 530.40 | 529.80 +21 +075 529.80 0.00 529.30 +0.45 530.25 +0.60 530.40 529.80 528.05 529.30 +.1.15 | 530.50 | 529.35 5**4**9.**B**0 +0.70 | 530.50 | 529.80 +57 +39 +0.70|530.50 529.80 530.30 <u>+0.75 530.5</u> +0.30 \$29.80 0.00 529.10 \$29.00 529.10 529.80 529.8 +1.35 | 530.45 529.10 +0.70 | 530.50 +24 **₩** 529.80 +0.60 | 530.40 +0\bar{20}\bar{529.80} 0.00 529.00 \\ \frac{5}{228.60} \quad 529.00 \\ \frac{1}{229.00} \\ \frac{1}{229.00 529.80 +0.40 530.20 F0.65 530.4<mark>5</mark> 529.80 529.80 +1.65 | 530.40 528.75 +36 +0.55 | 530.35 529.80 +0.35 530.15 +0.70 530.50 +1,60 | 530.20 | 528.60 529.80 +48 +30 +0.40 | 530.20 T529.80 +0.₿0 530.10 +0.55 530.35 529.80 +38 529.80 +1.65 | 530.15 528.50 +0.45 | 529.50 +0.45 | 530.15 | 629.80 | +0.45 | 530.10 529.40 530.00 +0.45 530.25 +0.00 530.15 529.80 530.15 529.80 ±15 529.80 +2.20 530.15 529.35 +27 1.40 529.30 529.05 527.95 529.80 529.85 +0.45 528.00 528.00 +2.15 | 530.10 | 527.95 +0.30 | 530.10 | 529.80 Насыпь +281 +351 +108 +22 +978 +5 +211 Всего

UHB. N

Взам.

Nognuce u gama


Инв. И подл.

Выемка


	ВЕДОМОСТЬ	ОБЪЕМОВ	ЗЕМЛЯНЫХ	MACC
--	-----------	---------	----------	------

	Количес	тво, м <sup>3</sup>	
Наименование грунта	Насыпь	Выемка	Приме- чание
1. Грунт планировки территории	978		
2. Снятие растительного слоя		(801)	
3. Вытесненный грунт,			
в т.ч. при устройстве:			
а) автодорожных и тротуарных покрытий	_	725	
б) фундаментов и подвалов зданий и сооружений		9802	
в) плодородной почвы на участках озеленения	_	184	
3. Поправка на уплотнение	98	_	
4. Всего пригодного грунта	1076	10711	
Недостаток пригодного грунта	10635	ı	
6. Плодородный грунт, всего			
в т.ч.:		801	
а) используемый для озеленения территории	184		
б) избыток плодородного грунта	617		
7. Итого перерабатываемого грунта	11512	11512	

### УСЛОВНЫЕ ОБОЗНАЧЕНИЯ

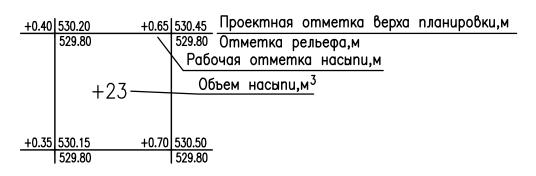

						ССП-30.21-К-	ПЗУ		
Изм.	Кол. уч.	/lucm	№ док.	Подп.					
Разра	раб. Левцова Левцов		_	Стадия	Лист	Листов			
Прове	<u></u> ₽рил	Безро	днова	(Elm)		Генеральный план	//	5	
Н.кон. ГИП	тр.	Ляпин Гевор		Sold State of the		План земляных масс М1:500	000"СитиСтройПроект" г. Ессентуки		

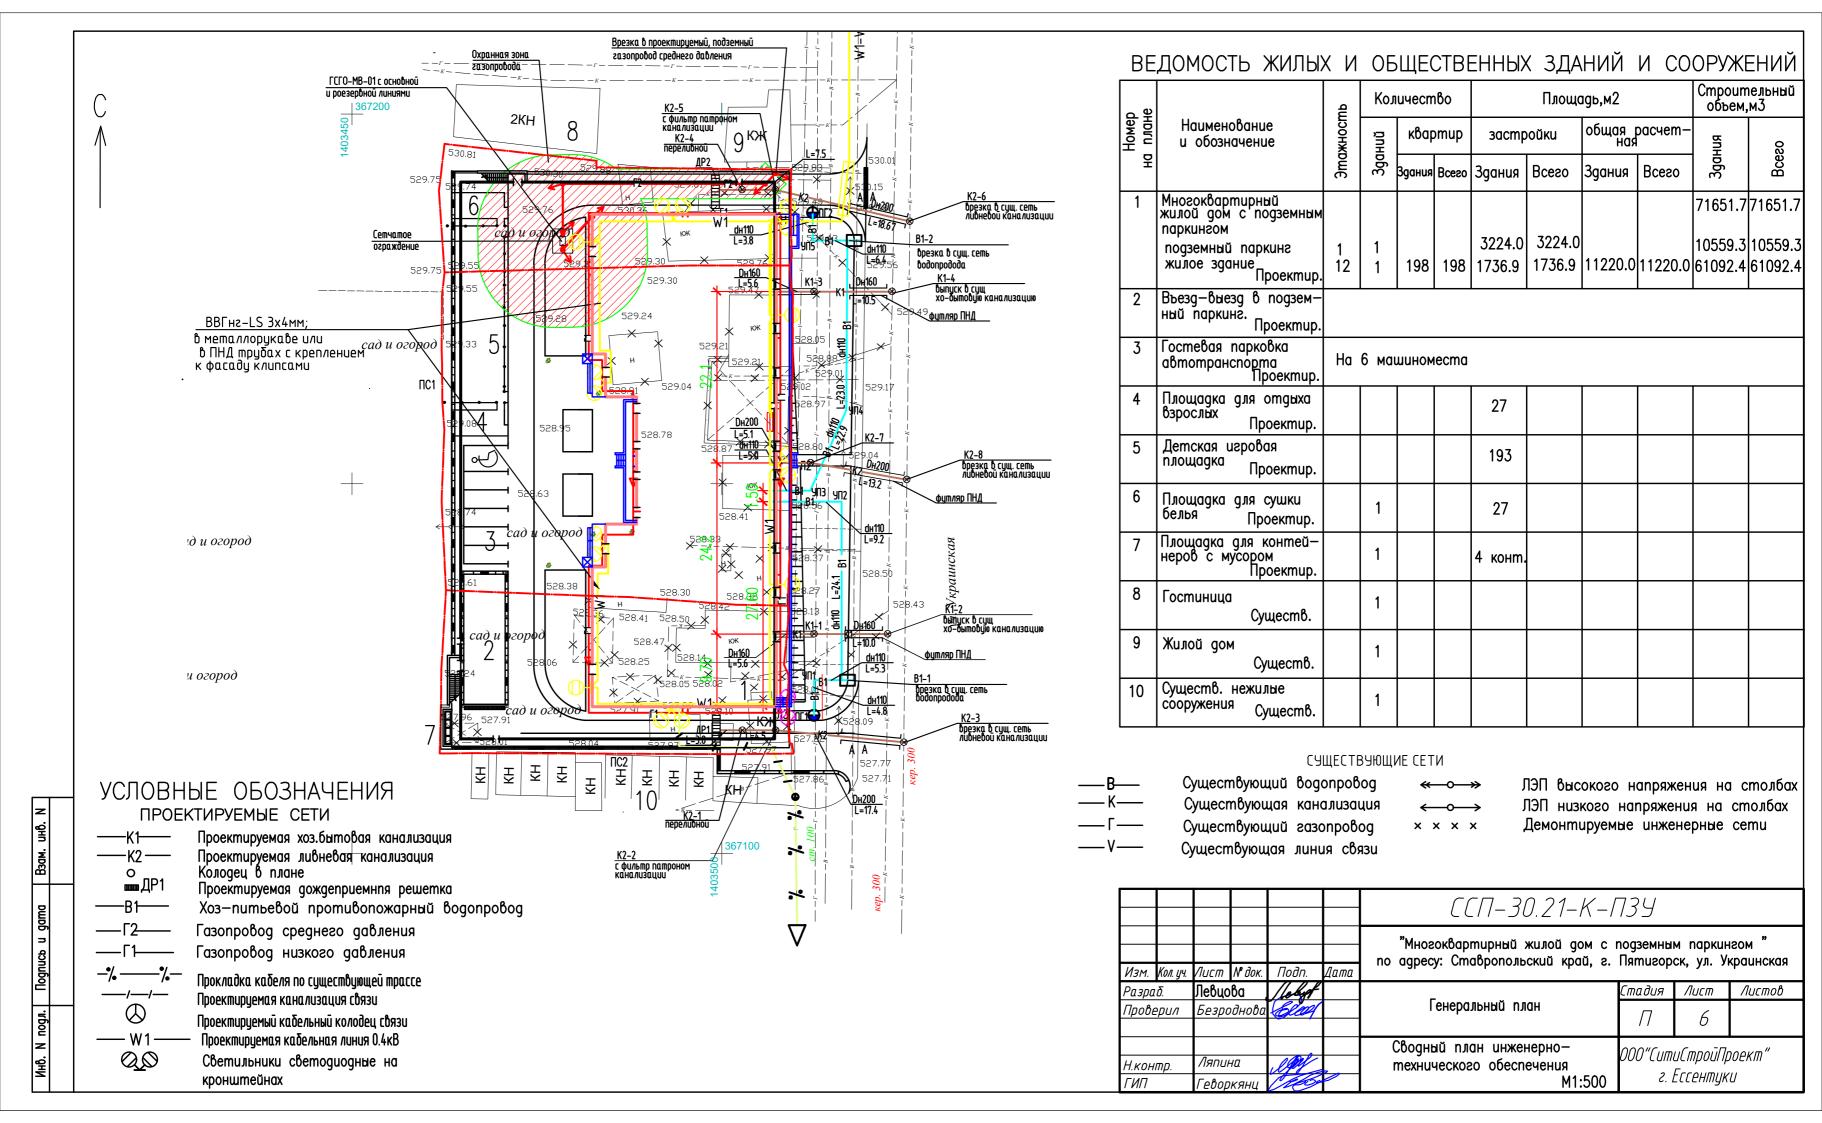

# сад и огород 5 五 五 五 五 五 五 五 五 五 五 五 五 五 五 1 0 УСЛОВНЫЕ ОБОЗНАЧЕНИЯ Туи в железобетонных вазах Наименование породы Количество 🛂 Цветы в железобетонных вазах Газон обыкновенный

### ТЕХНИКО-ЭКОНОМИЧЕСКИЕ ПОКАЗАТЕЛИ ГЕНЕРАЛЬНОГО ПЛАНА

NN		Eg.	Количество				
n.n	n.n Наименование показателей		26:33:1004:799	26:33:1004:798	26:33:1004:22	Итого	
1	Площадь участка в пределах отведенной территории	м2	680.0	2102.00	989.00	3771.00	
2	Площадь застройки жилой дом	м2	174.0	1187.9	375.00	1736.9	
	площадка для мусора	м2			6.0	6.00	
3	Процент застройки	%	25.6	56.5	38.5	46.2	
4	Площадь автопроездов и площадок	м2	204.0	243.00	254.00	701.00	
5	Площадь покрытия тротуаров	м2	72.0	354.00	89.00	515.00	
6	Площадь площадок отдыха, детской,хоз-ной	м2	73.0	174.00	_	247.00	
7	Площадь озеленения	м2	157.0	143.1	265	565.1	
8	Процент озеленения	%	23.1	6.8	26.8	15.0	

### ВЕДОМОСТЬ МАЛЫХ АРХИТЕКТУРНЫХ ФОРМ И ОБОРУДОВАНИЯ

Поз	Обозначение	Наименование	Артикул	Кол.	Приме- чание					
	ДЕТСКАЯ ПЛОЩАДКА									
1	"ABEH—Кавказ"Каталог изделий "Малые архитектурные формы"	Городок "Средневековье"	Γ-708	1						
2		Качели	К-2/1Д	1						
3		Качели—балансир	MK-8	1						
4		Диван на металлических ножках	2205	13						
5		Урна металлическая оцинкованная	1212	13						
6	"КСИЛ"В Каталог изделий "Малые архитектурные формы"	Карусель	004195	1						
7	, ,, ,,	Машинка	004413	1						
8		Мотоцикл	004112	1						
9		Ваза железобетонная	1153	6						
10		Ваза железобетонная	1155	8						

Расстановку малых архитектурных форм и оборудования на площадках выполнить по месту.

### ВЕЛОМОСТЬ ЖИЛЫХ И ОБШЕСТВЕННЫХ ЗЛАНИЙ И СООРУЖЕНИЙ

RE	ДОМОСТЬ ЖИЛЫХ	х и	ÜЬ	ЩЕ	ZIBI		(ЗДА	НИИ	и со	ОРУЖІ	=НИИ	
o ⊕		dr.	Кол	личество		Площадь,м2			Строительный объем,м3			
Номер на плане	Наименование и обозначение	Этажность	Зданий	квартир		застройки		общая расчет- ная		BDH BDH	ဝ	
유		ЭшС		Здания	Всего	Здания	Всего	Здания	Всего	Здания	Всего	
1	Многоквартирный жилой дом с подземным паркингом									71651.7	71651.7	
	подземный паркинг жилое здание Проектир.	1 12	1	198	198	3224.0 1736.9			11220.0	10559.3 61092.4	10559.3 61092.4	
2	Въезд-выезд в подзем- ный паркинг. Проектир.											
3	Гостевая парковка автотранспорта Проектир.		На 6 машиноместа									
4	Площадка для отдыха взрослых Проектир.					27						
5	Детская игровая площадка Проектир.					193						
6	Площадка для сушки белья Проектир.		1			27						
7	Площадка для контей— неров с мусором Проектир.		1			4 конт.						
8	Гостиница Существ.		1									
9	Жилой дом Существ.		1									
10	Существ. нежилые сооружения Существ.		1									
	ВЕДОМОСТЬ ЭЛЕМЕ						03E	ЛЕНЕ	RNH			
Поз.	Наименование по вида насаждения					Кол.	Возраст лет	n,	Примечание			
1	Туя					8	5	Сажен	Саженец			
2	Цветы многолетники					30	5	Сажен	нец			

м2 565.1 Газон обыкновенный  $CC\Pi_{-} 30 21_{-} K_{-} \Pi 34$ 

						CC11-JU.Z1-N-1	122			
						"Многоквартирный жилой дом с подземным парки				
						no agpecy: Ставропольский край, г.				
3M.	Кол. уч.	/lucm	№ док.	Подп.	Дата	ne agreey. emaepenessonaa npaa, e.		J., J., J.		
азра	δ.	Левцо	ва	lebyt			Стадия	Лист	Λυςποθ	
оове	ерил	Безро	однова	Class		Генеральный план	П	7		
							11	/		

Н.контр.

000"СитиСтройПроект" План благоустройства и озеленения. M1:500 Ляпина г. Ессентуки M1:500