Общество с ограниченной ответственностью ПК «Центр проектирования»



Ассоциация Саморегулируемая организация «Межрегиональное объединение проектировщиков, рег. № №00000000000000000000000000886 от 20 ноября 2018 г.

VTREDWILLIO

		утвет ждаю
Директор ООО ПК «І	Центр	проектирования»
		М.З. Каранаев
«	»	2020 г.

Стадия: Проектная документация

«Многоквартирные многоэтажные жилые дома в городском округе город Уфа Республики Башкортостан, Советский район ул. М. Губайдуллина, д.8 Жилой лом Литер 1 со встроенно-пристроенными помещениями и полуподземной автостоянкой»

Раздел 2. Схема планировочной организации земельного участка

Tom 2

К- 05/18-1-ПК-ПЗУ

ГИП Галиахметова Р.Р.

СОДЕРЖАНИЕ ТОМА

Обозначение	Наименование	C.
К-05/18-1-ПК -С	Содержание тома	2
К-05/18-1-ПК -СП	Состав проектной документации	3-4
К-05/18-1-ПК -ПЗУ	Схема планировочной организации земельного участка	5
	1. Характеристика земельного участка, предоставленного	
	для размещения объекта капитального строительства	5
	2.Обоснование границ санитарно-защитных зон объектов	
	капитального строительства в пределах границ земельного	
	участка	6
	3.Обоснование планировочной организации земельного	
	участка	6
	4.Технико-экономические показатели земельного участка	9
	5.Обоснование решений по инженерной подготовки терри-	
	тории объектов капитального строительства от послед-	
	ствий опасных геологических процессов	9
	6.Описание организации рельефа вертикальной планировки	10
	7.Описание решений по благоустройству территорий	11
	7.1 Восстановление (рекультивация) нарушенных земель	12
	7.2 Озеленение	12
	8.Обоснование схем транспортных коммуникаций, обеспе-	
	чивающих внешний и внутренний подъезд к объекту капи-	
	тального строительства	12
	9.Перечень использованной нормативно-технической до-	
	кументации	15
	Графическая часть	
К-05/18-1-ПК -ПЗУ л.1	Ситуационный план. М 1:5000	16
К-05/18-1-ПК -ПЗУ л.2	Разбивочный план. М 1:500	17
К-05/18-1-ПК -ПЗУ л.3	План организации рельефа. М 1:500	18
К-05/18-1-ПК -ПЗУ л.4	План земляных масс. М 1:500	19
К-05/18-1-ПК -ПЗУ л.5	План благоустройства и озеленения. М 1:500	20
К-05/18-1-ПК -ПЗУ л.6	Схема движения транспорта. М 1:500	21
К-05/18-1-ПК -ПЗУ л.7	Расчет инсоляции. М 1:500	22
К-05/18-1-ПК -ПЗУ л.8	Сводный план инженерных сетей. М 1:500	23

и дата										
Подпись и	Изм.	Кол.уч	Лист	№ док.	Подп.	Дата	К-05/18-1-ПК-	ПЗ.С		
	Разраб	5.	Хамит	ОВ	Depur	06.20		Стадия	Лист	Листов
пДо								П	1	1
Инв. № подп.	ГИП		Галиах	сметова	eterfa!	06.20	Содержание тома	Содержание тома ПК Це проектир		

<i>№</i> тома	Обозначение	Наименование		Приме- чание
	родском округе город Уфа ул Жилой лом Литер 1 со вс	огоквартирные многоэтаж Республики Башкортостан Губайдуллина, д.8. Строенно-пристроенными п Эземной автостоянкой»	, Советский ра	айон
Раздел	п 1 «Пояснительная записка	a»		
1	К-05/18- 1- ПК-ПЗ	Пояснительная записка		ООО ПК «Центр проектиро вания»
Раздел	п 2 «Схема планировочной о	рганизации земельного уча	стка»	
2	К-05/18 -1 - ПК -ПЗУ	Схема планировочной органи земельного участка	изации	ООО ПК «Центр проектиро- вания»
Раздел	п 3 «Архитектурные решен	ия»		
3	K-05/18 -1- ΠK -AP	Архитектурные решения		ООО ПК «Центр проектиро- вания»
Раздел	п 4 «Конструктивные и объ	ьемно-планировочные реше	ния»	
4	K-05/18-1- ΠK - KP	Конструктивные решения за	ООО ПК «Центр проектиро вания»	
	Приложение 1 к тому 4	Расчетно-пояснительная за	писка	ООО ПК «Центр проектиро вания»
	хнического обеспечения, пе	енерном оборудовании, о се речень инженерно-техниче технологических решений»	ских мероприя	
Подра	здел 1 «Система электросн	пэрмоппа»		
5.1	К-05/18 -1- ПК- ИОС 1 .1 - ЭМ	Книга 1 Освещение и силово электрооборудование	е	ООО ПК «Центр проектиро вания»
5.1	К-05/18-1-ПК-ИОС 1 .2 — ЭС.НО	Книга 2 Электроснабжение. освещение территории	Наружное	ООО ПК «Центр проектиро вания»
Подра	здел 2 «Система водоснабх	кения»		
5.2	К-05/18-1ПК — ИОС2.1- В	Книга 1 Внутренние сети в	одоснабжения	ООО ПК «Центр проектиро вания»
		IC OC/40 4 FU	(CD	_
Изм. Кол	ı.уч Лист №док. Подпись Дата	K-05/18-1-∏ŀ	\ -UII	
ГИП	Галиахметова 05.20	Состав проекта	Стадия Лист	Листов 4
			ООО ПК «L проектиров	

Согласовано

Взам. Инв. №

Подпись и дата

		П	родолжение						
		5.2	К-05/18-1-ПК- ИОС2.2- АПТ	Книга 2 Автоматическое пожаротушение автостоянок	ООО ПК «Центр проектиро- вания»				
	5.2 K		К-05/18-1ПК –ИОС2.3- HB	Книга 3 Наружные сети водоснабжения	ООО ПК «Центр проектиро- вания»				
		Подра	здел 3 «Система водоотве	дения»					
		5.3	К-05/18-1 -ПК-ИОСЗ.1-K	Книга 1 Внутренние сети водоотведения	ООО ПК «Центр проектиро- вания»				
		5.3	К-05/18-1 -ПК-ИОСЗ.2-НК	Книга 2 Наружные сети канализации	ООО ПК «Центр проектиро- вания»				
		Подра сети»		пяция и кондиционирование воздуха, тепл	товые				
		5.4	K-05/18-1 ПК-ИОС4.1-ОВ	Книга 1 Отопление, вентиляция и кондиционирование воздуха	ООО ПК «Центр проектиро- вания»				
		5.4	К05/18-1 ПК-ИОС4.2-ТС	Книга 2 Тепловые сети	ООО ПК «Центр проектиро- вания»				
		Подраздел 5 «Сети связи»							
		5.5	K-05/18-1 -ПК-ИОС5.1-СС	Книга 1 Внутренние сети связи	ООО ПК «Центр проектиро- вания»				
		5.5	К-05/18-1 -ПК-ИОС5.2-НСС	Книга 2 Наружные сети связи	ООО ПК «Центр проектиро- вания»				
		5.5	К-05/18-1 -ПК-ИОС5.3-ОПС	Книга 3 Охранно-пожарная сигнализация	ООО ПК «Центр проектиро- вания»				
		5.5	К-05/18-1 -ПК-ИОС5.4-ВН	Книга 4 Видеонаблюдение	ООО ПК «Центр проектиро- вания»				
힞		5.5	К-05/18-1 ПК -ИОС5.5-ДЛ	Книга 5 Диспетчеризация лифта	ООО ПК «Центр проектиро- вания»				
Лнв. №		Подра	здел 7»Технологические рег	шения»					
Взам. Инв. №		5.7	K-05/18-1-ПК - ИОС7- TX	Технологические решения	ООО ПК «Центр проектиро- вания»				
æ	09.2011	Разде.	л 6 «Проект организации сп	проительства»					
Подпись и дата	60	6 K-05/18-1 -ПК-ПОС		Проект организации строительства	ООО ПК «Центр проектиро- вания»				
Инв. № подп.		Изм. Кол	п.уч Лист №док. Подпись Дата	К-05/18-1ПК -СП	Лист 2				

		П	родолжение					
		Раздел	п 8 «Перечень мероприя	ятий по охране окружающей среды»				
		8	К-05/18-1 -ПК - ПМООС	Перечень мероприятий по охране окружающей среды	ООО ПК «Центр проектиро- вания»			
		Раздел	п 9 «Мероприятия по об	беспечению пожарной безопасности»				
		9	К-05/18-1 -ПК - ПБ	Мероприятия по обеспечению пожарной безопасности	ООО ПК «Центр проектиро- вания»			
		Раздел	п 10 «Мероприятия по с	обеспечению доступа инвалидов»				
		10	К-05/18-1 -ПК — ОДИ	Мероприятия по обеспечению доступа инвалидов	ООО ПК «Центр проектиро- вания»			
		энерг	етической эффективно	обеспечению соблюдения требований ости и требований оснащенности зданий, ст та используемых энергетических ресурсов»	•			
		10(1)	<i>К-05/18-1 -ПК</i> – ЭЭ	Мероприятия по обеспечению соблюдения требований энергетической эффективности и требований оснащенности зданий, строений и сооружений приборами учета используемых энергетических ресурсов	ООО ПК «Центр проектиро- вания»			
		Разде. закона	-	ия в случаях, предусмотренных федеральным	1U			
		12(1)	К-05/18-1 -ПК – ТБЭ	Требования к обеспечению безопасной эксплуатации объектов капитального строительства	ООО ПК «Центр проектиро- вания»			
		12(2)	К-05/18-1 -ПК – СНП	Сведения о нормативной периодичности выполнения работ по капитальному ремонту многоквартирного жилого дома, необходимых для обеспечения безопасной эксплуатации такого дома, об объеме и о составе указанных работ	ООО ПК «Центр проектиро- вания»			
		Инжен	ерно-геодезические изы	ыскания				
Взам. Инв. №		1	252-18.00- ИГД	Технический отчет об инженерно- геодезических изысканиях	ООО УралСтрой Изыскания»			
Ц	_	Инжен	Інженерно-геологические изыскания					
й	09.2011	2	252-18.00 -ИГЛ	Технический отчет об инженерно- геологических изысканиях	ООО УралСтрой Изыскания»			
Подпись и								
одп.								
Инв. № подп.		Изм. Кол	уч Лист №док. Подпись Дата	К-05/18-1ПК -СП	Лист			

Инженер	должение оно-экологические изы	скания	
3	252-18.00- ИЭИ	Отчет об инженерно-экологических изысканиях	ООО УралСтрой Изыскания»
-			
_			
-			
_			Лис

1. Характеристиказемельного участка, предоставленного для размещения объекта капитального строительства

Участок изысканий расположен в 50м на север от пересечении улиц Губайдуллина и Баргузинской на территории автобазы в Советском районе г. Уфы.

На момент исследований площадка частично занята одно- 2-х этажными металлическими и кирпичными нежилыми строениями. При вскрытии котлована возможна встреча старых фундаментов. Существующие рядом здания и сооружения находятся в удовлетворительном состоянии, трещин и следов разрушений нет.

Геологическое строение

В геоморфологическом отношении исследуемая территория приурочена к левобережному склону долины реки Сутолока, осложненному оврагом эрозионного происхождения. Площадка, относительно ровная, спланирована насыпными грунтами, с небольшим уклоном в северо-западном направлении. Абсолютные отметки на участке проектируемого строительства изменяются от 130.8 до 136.0 м.

На участке и по периметру его проходят подземные коммуникации: водовода, теплотрасса, электрокабеля, канализации.

Внешних проявлений опасных физико-геологических процессов, способных отрицательно повлиять на устойчивость проектируемых зданий и сооружений, на участке работ и вблизи него не обнаружено.

Подземные воды в четвертичных отложениях на период изысканий июль 2013г вскрыты скважинами на глубинах 4.8-5.0м (абс.отм.126.2-131.0м) от дневной поверхности, в декабре 2013г - на глубине 2.2-3.9м (абс.отм. 127.3-132.9м), что свидетельствует о колебании уровня порядка 1.5м. Водовмещающими породами являются насыпные грунты и суглинки, водоупором служат более плотные разности четвертичных и общесыртовых глин. Воды безнапорные со свободной поверхностью. Питание происходит за счет инфильтрации атмосферных осадков, утечек из водонесущих коммуникаций, разгрузка – в долину р.Сутолока.

2.Обоснование границ санитарно-защитных зон объектов капитального строительства в пределах границ земельного участка

У проектируемых объектов зона экологического ограничения отсутствует.

3. Обоснование планировочной организации земельного участка

Схема планировочной организации земельного участка разработана на основании топографической съемки М 1:500.

При разработке проектных решений положены в основу требования СП 42.13330.2011 и других действующих нормативных документов. Размеры элементов генерального плана (ширина проездов, тротуаров, их уклоны и пр.) приняты в соответствии с действующими нормами.

Проектная документация разработана на основании договора на разработку проектной и рабочей документации.

Исходными данными для подготовки проектной документации являются:

- задание на проектирование (приложение 1);
- ГПЗУ №RU03308000-18-801 от 26.04.2018 г.
- Инженерно-геодезические изыскания проведены ООО «УралСтройИзыскания» в 2013 году и выполнены в отчете 252-13.00-ИГД
 - Инженерно-экологические изыскания проведены ООО «УралСтройИзыскания» в

Изм.	Кол.уч.	Лист	№ док.	Подп.	Дата

К-05/18-1-ПК-ПЗУ

Лист

Взам. инв №

Подпись и дата

№ подп.

- Привязка проектируемого жилого дома литер «1» выполнена в створе красных линий.

В разделе «Схема планировочной организации земельного участка» учтены природные особенности района строительства и предусмотрена увязка с планировкой прилегающей территории.

В настоящем разделе предусматривается планировка участка под строительство, обеспечение водоотвода, устройство новых проездов и подъездов и прокладку проектируемых коммуникаций. Расстояние между существующими сооружениями и проектируемым зданием принято с учетом действующих нормативных документов:

- СП 4.13130.2009 «Системы противопожарной защиты. Ограничение распространения пожара на объектах защиты. Требования к объемно-планировочным и конструктивным решениям»;
- Федеральный закон № 123-Ф3 «Технический регламент о требованиях пожарной безопасности»;
- СП 42.13330.2011 «Градостроительство, планировка и застройка городских и сельских поселений»;

Участок проектируемого жилого комплекса размещается на пересечении улицы Минигали Губайдуллина и улицы Баргузинская.

По генплану города Уфы на данном участке предусмотрена общественная застройка. Однако учитывая требования заказчика и предпроектное обоснование принято решение о размещении здесь многоэтажного жилого комплекса со встроенно-пристроенными помещениями общественного назначения. Размещение высотных домов обосновано тем, что пространство бульвара, образованного между плотно застроенными микрорайонами, является связующим элементом композиционного каркаса между историческим центром и районом "Старая Уфа" по улице Кирова и его продолжением улицей М. Губайдуллина. Композиция включает в себя пространственные акценты, такие как: Дом профсоюзов, Дворец культуры "Нефтяник", кафедральный соборный храм Рождества Богородицы, строящееся высотное здание на проспекте Салавата Юлаева, административное здание БЭТО на ул. Менделеева и проектируемый комплекс. Кроме того высотный жилой комплекс организует пространство бульвара, как со стороны улицы Менделеева, так и со стороны проспекта Салавата Юлаева, являясь при этом одним из её пространственных акцентов.

К участку прилегают транспортные предприятия, по которым имеются проекты охранных зон, не влияющих на санитарное благополучие проектируемого комплекса. С северо-восточной стороны комплекса выданы красные линии улицы Горбатова - улицы местного значения, которая разделяет участок на две части.

Рельеф участка спокойный, имеет перепад в пределах участка около 5 метров в сторону проспекта Салавата Юлаева. С учётом градостроительной ситуации, сложившейся застройки, путём вариантной проработки принят вариант композиционного решения из трёх высотных домов, связанных в единый комплекс пристроенной частью.

Подъезды к комплексу организованы как со стороны улицы М. Губайдуллина так и со стороны ул. Горбатова. Открытые парковки для автомобилей жильцов, сотрудников и посетителей встроенно-пристроенных учреждений запроектированы по расчёту и размещены со стороны основных въездов, исключая возможность попадания машин в закрытые от транспорта дворовые территории. Кроме открытых парковок предусмотрены четыре подземных и одна наземная многоуровневая парковки на перспективу.

Изм.	Кол.уч.	Лист	№ док.	Подп.	Дата

4. Технико-экономические показатели

Наименование элементов территории	Кол-во
Площадь земельного участка	10 238м2
Площадь застройки	2486м2
Площадь покрытий	6 927м2
Площадь озеленения	1023м2
Процент застройки	24,3%
Процент покрытий	65,7%
Процент озеленения	10,0%

5.Обоснование решений по инженерной подготовке территории, решений по инженерной защите территории объектов капитального строительства от последствий опасных геологических процессов

Участок изысканий, согласно классификации карста Башкирии [10], относится к Восточно-Русской платформенной провинции, в пределах развития сульфатного и карбонатного классов карста, закрытого подкласса. Карстующимися породами являются карбонатные породы уфимского яруса и гипсы кунгурского яруса.

По результатам ранее проведенного районирования [16] по категориям устойчивости относительно карстовых провалов участок был отнесен к IV и V категориям устойчивости относительно карстовых провалов.

Согласно ТСН 302-50-95.РБ, капитальное строительство зданий и сооружений рекомендуется без ограничения этажности с комплексом мер противокарстовой защиты профилактического характера.

6. Описание организации рельефа вертикальной планировкой

Планировочная организация рельефа земельного участка жилого дома разработана с учетом материалов топографических изысканий, выполненных ООО «УралСтройИзыскания» в 2013г.

Перепад существующего рельефа в пределах участка составляет около 5.0 м. Нулевые отметки проектируемых домов и общественных объектов назначены с учётом черных и красных отметок окружающего рельефа местности и имеют перепад относительно другого в 2.20м. и 1.1м. соответственно. Со стороны улицы Баргузинская, вдоль дома №3, предусмотрена подпорная стенка на всю длину участка, что позволяет использовать первый этаж дома для размещения офисных помещений. Дворовые, спортивные и детские площадки ДОУ расположены на спланированных участках или на террасах кровель подземных автостоянок.

На путях движения пешеходов в местах примыкания тротуаров и проездов предусмотрены пандусы для МГН. Максимальные и минимальные параметры продольных и поперечных уклонов проезжих частей и пешеходных путей приняты в соответствии с нормами.

Вертикальная планировка решена с учетом отведения поверхностных вод со сплани-

Изм.	Кол.уч.	Лист	№ док.	Подп.	Дата

Подпись и дата

рованной поверхности в пониженные места рельефа с отводом их в дождеприемники с трапом.

7. Описание решений по благоустройству территории

К элементам благоустройства относятся:

- покрытие проездов, тротуаров, площадок для стоянки автомобилей и площадки для мусоросборников;
- решение транспортных и пешеходных связей;
- освещение территории комплекса, тротуаров и проездов.

Дорожная отделка проездов и площадок предусмотрена капитального типа. Размещение малых архитектурных форм, ведомости проездов, тротуаров и площадок, элементов озеленения их номенклатура и количество отражены в материалах проектной документации.

Расчетные показатели обеспеченности объектами обслуживания при численности населения 779 человек.

Расчет территорий благоустройства смотри по таблице 1.

Таблица 1

Назначение площадки	Удельный показатель, расчеты (см. прим.1)	Требуется по нормам	Принято по проекту
Для игр детей дошкольного и младшего школьного возраста	0,7м2/чел 779 x 0,7=545	545м2	545м2
Для отдыха взрослого населения	0,1м2/чел 779 x 0,1=78	78м2	78м2
Для занятий физкультурой	2,0м2/чел в проекте принято - 1,0м2/чел (см. прим 2) 779 х 1=779	779м2	779м2
Для хозяйственных целей и выгула собак	0,3м2/чел в проекте принято - 0,15м2/чел (см. прим 2) 779 х 0,15= 117	117м2	117м2

Изм.	Кол.уч.	Лист	№ док.	Подп.	Дата

Примечание:

- 1. Расчеты выполнены согласно табл. 10 нормативного документа«Градостроительство. Планировка и застройка городских и сельских округов, городских и сельских поселений Республики Башкортостан» (с изменениями на 22.08.2017)
- 2. Допускается уменьшать, но не более чем на 50% удельные размеры площадок: для хозяйственных целей при застройке жилыми зданиями в 9 этажей и выше; для занятий физкультурой при формировании единого физкультурно-оздоровительного комплекса микрорайона для школьников и населения. (см. прим.1)

Расчет количества парковочных мест смотри по таблице 2.

Таблица 2

Наименование	Удельный показатель, расчеты	Требуется по нормам	Принято по проекту
Для кратковременной стоянки автомобилей КСА (779чел.)	0,8м2/чел (см. прим.1) 0,9 – показатель уровня автомобилизации (90%)п. 11.19 СП 42.13330.10 779 х 0,8 х 0,9=561м2 2,5 х 5 = 12,5м2 – площадь м/места 561 / 12,5 = 45м/мест	45 м/мест	45 м/мест
Для гостевой стоянки автомобилей ГСА (779чел.)	0,04 - 40 м/мест на 1000чел. 779 х 0,04= 31	31 м/мест	31 м/мест
Для работников офисов 100раб.	0,07 – 7м/мест на 100 офисных работников 100 х 0,07= 7	7 м/мест	7 м/мест
	Всего	83м/мест	83м/мест

Примечание:

Подпись и дата

№ подп.

1. Расчеты выполнены согласно табл. 10 нормативного документа «Градостроительство. Планировка и застройка городских и сельских округов, городских и сельских поселений Республики Башкортостан» (с изменениями на 22.08.2017)

Площадки расположены с учетом санитарных разрывов.

Изм.	Кол.уч.	Лист	№ док.	Подп.	Дата

К-05/18-1-ПК-ПЗУ

Лист

Рекультивация земель не проводится.

7.2 Озеленение

На территории площадки, свободной от застройки автопроездов и сооружений, проектом предусматривается устройство газонов с посевом многолетних трав по слою плодородного грунта h=0.15м в количестве 531m^3 , так же различные насаждения в виде Рябины обыкновенной, Сирень Обыкновенная, Жимолость татарская и цветник из многолетних трав. Посадку деревьев и кустарников уточнить по месту.

8. Обоснование схем транспортных коммуникаций, обеспечивающих внешний и внутренний подъезд к объекту капитального строительства

Для обеспечения подъездов противопожарного и санитарно-гигиенического обслуживания многоквартирного жилого дома запроектированы автодороги с учетомСП 42.13330.2011 «Градостроительство. Планировка и застройка городских и сельских поселений»

Проектируемые дороги имеют следующие показатели:

- -число полос движения -2;
- -ширина проезжей части -6,0м;
- -минимальный радиус поворота автодорог -6.0м.

Поперечный профиль принят городского типа с бортовым камнем.

Конструкция дорожной одежды принята следующая:

Тип 1. Устройство автопроездов

- мелкозернистый асфальтобетон М III «тип В» ГОСТ 9128-97* h=0.050 м
- крупнозернистый асфальтобетон М III «тип В» ГОСТ 9128-97* h=0.060м
- щебень M600 ГОСТ 8267-93* h=0.150м
- гравийно-песчаная смесь ГОСТ 25607-94* h=0.150м
- уплотненный грунт

Тип 2. Устройство тротуаров

- мелкозернистый асфальтобетон М III «тип В» ГОСТ 9128-97*
- гравийно-песчаная смесь ГОСТ 25607-94*
- уплотненный грунт

Тип 3. Отмостка

- мелкозернистый асфальтобетон М III «тип В» ГОСТ 9128-97* h=0.050м
- гравийно-песчаная смесь ГОСТ 25607-94* h=0.150м
- уплотненный грунт

Тип 4. Площадки

- гравийно-песчаная смесь ГОСТ 25607-94* h=0.150м
- уплотненный грунт

Тип 5. Спортивные площадки

- монолитное покрытие «Эластур – У2»

Изм.	Кол.уч.	Лист	№ док.	Подп.	Дата

К-05/18-1-ПК-ПЗУ

Лист

Взам. инв №

Подпись и дата

- мелкозернистый асфальтобетон M4 «тип В» ГОСТ 9128-84 h=0.040м
- гравийно-песчаная смесь ГОСТ 2355-94 h=0.150м
- уплотненный грунт

Проектом предусмотрено устройство бортового камня:

- Вдоль проездов БР100.30.15;
- Вдоль тротуара БР100.20.08;
- Вдоль проезда возле откосов БР100.45.15.

Взам. инв №								
Подпись и дата								
Инв. № подп.								Лист
Инв.	Изм.	Кол.уч.	Лист	№ док.	Подп.	Дата	К-05/18-1-ПК-ПЗУ	

9. Перечень законодательных и нормативных документов, используемых при разработке проектной документации

- 1.Земельный кодекс Российской Федерации от 25 декабря 2001г. №136-Ф3
- 2.Постановление Правительства РФ от 16 февраля 2008г. №87 г. Москва «О составе разделов проектной документации и требования к их содержанию».
- 3.Федеральный закон Технический регламент о требованиях пожарной безопасности от 22 июля 2008г. №122-Ф3
- 4. Республиканские нормативы градостроительного проектирования Республики Башкортостан. Градостроительство. Планировка и застройка городских и сельских округов, городских и сельских поселений Республики Башкортостан. 2008г.
- 5.СП 42.13330.2011 «Градостроительство. Планировка и застройка городских и сельских поселений»


6.СП 2.13130.2009 Обеспечение огнестойкости объектов защиты

7.СНиП 12-01-2004 Организация строительства

8.СП 113.13330.2012 Стоянки автомобилей

Взам. инв Л							
Подпись и дата							
Инв. № подп.	Кол.уч.	Лист	№ док.	Подп.	Дата	К-05/18-1-ПК-ПЗУ	Лис

Ситуационный план. М1:5000

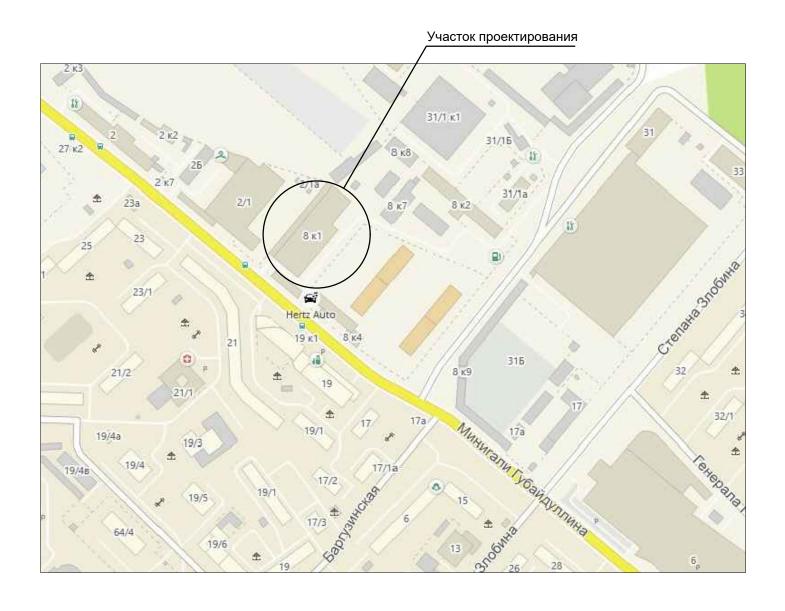

дата								К-05/18-1-ПК-П	-ПК-ПЗУ				
Подп. и		Изм. Кол.уч Лист N до		N док.	Подп.	Дата	Многоквартирные многоэтажные жилые д. 8 в Советском районе городо						
				Хамитов		Sym	06.20	Схема планировочной организации	Стадия	Лист	Листов		
прдп		ГИП						земельного участка	П	1	8		
Инв. N						y 0	Pag. 00	Ситуационный план. М1:5000		ПК Цент ректирова			
		וועו		галиахи	иетова 🧸	eefa.	06.20						

Разбивочный план. М1:500 4C 14,67 72,62 Сп 130.98 склад металла KCA-18 (3) 131.85 ВП ДП XΠ 132.65 Встроенное ДОУ на 60 мест. Пристрой с подземной парковкой на 17 м/мест 2 очередь строительства см. проект №013/ПР-13-01-ПЗУ ООО "ИПП ГО" Пристрой с подземной парковкой на 19 м/мест 2 очередь строительства см. проект №013/ПР-13-01-ПЗУ ООО "ИПП ГО"

Экспликация зданий и сооружений

a		ГЬ	Ко	личес	ТВО		Площа	дь, м ²		Строи объ	тельный ем, м ³
Номер на плане	Наименование и обозначение	Этажность	тий	ква	ртир	заст	ройки		щая руемая	НИЯ	всего
Н		ЭТС	зданий	зда- ния	все-	зда- ния	всего	зда- ния	всего	здания	BO
1	Многоэтажный жилой дом	26	1	490	490	2486	2486	23439	23439	128044	128044
2	Подземная парковка на 14м/мест	1	1	_	_						
3	Подземная парковка на 39м/мест	1	1	_	_						
4	ктп	1	1	_	_						

Условные обозначения

Проектируемое здание

Номерация зданий и сооружений

Демонтаж

КСА-8 Кратковременные стоянки автомобилей, м/мест, в том числе офисных работников

2 rem mene equinism pacernimes

Дорога, тротуары


ГСА-9 Гостевые стоянки автомобилей, м/мест

Площадка контейнеров ТБО

Примечания:

- * Система координат Условная.
- * Система высот Балтийская.
- * Сплошные горизонтали проведены через 0.5м.
- * Топографическая съемка выполнена ООО НПП "УралСтройИзыскания" в январе 2013 года.
- * Все существующие постройки и сооружения на земельном участке подлежат демонтажу.
- * Относительной отметке 0,000 соответствует абсолютная отметка 132,40.

	+					К-05/18-1-ПК-ПЗ	ВУ		
⁄Ізм. Кол	.уч.Л	Іист	N док.	Подп.	Дата	Многоквартирные многоэтажные жилые д. 8 в Советском районе городо		•	ра РБ
Разраб.)	Хами	ТОВ	agm	06.20		Стадия	Лист	Листов
						Схема планировочнои организации земельного участка	д. 8 в Советском районе городского округа г. Уфа планировочной организации Стадия Лист	8	
гип	Γε	алиах	метова 	leefas	06.20	Разбивочный план. М1:500		ПК Центрова	

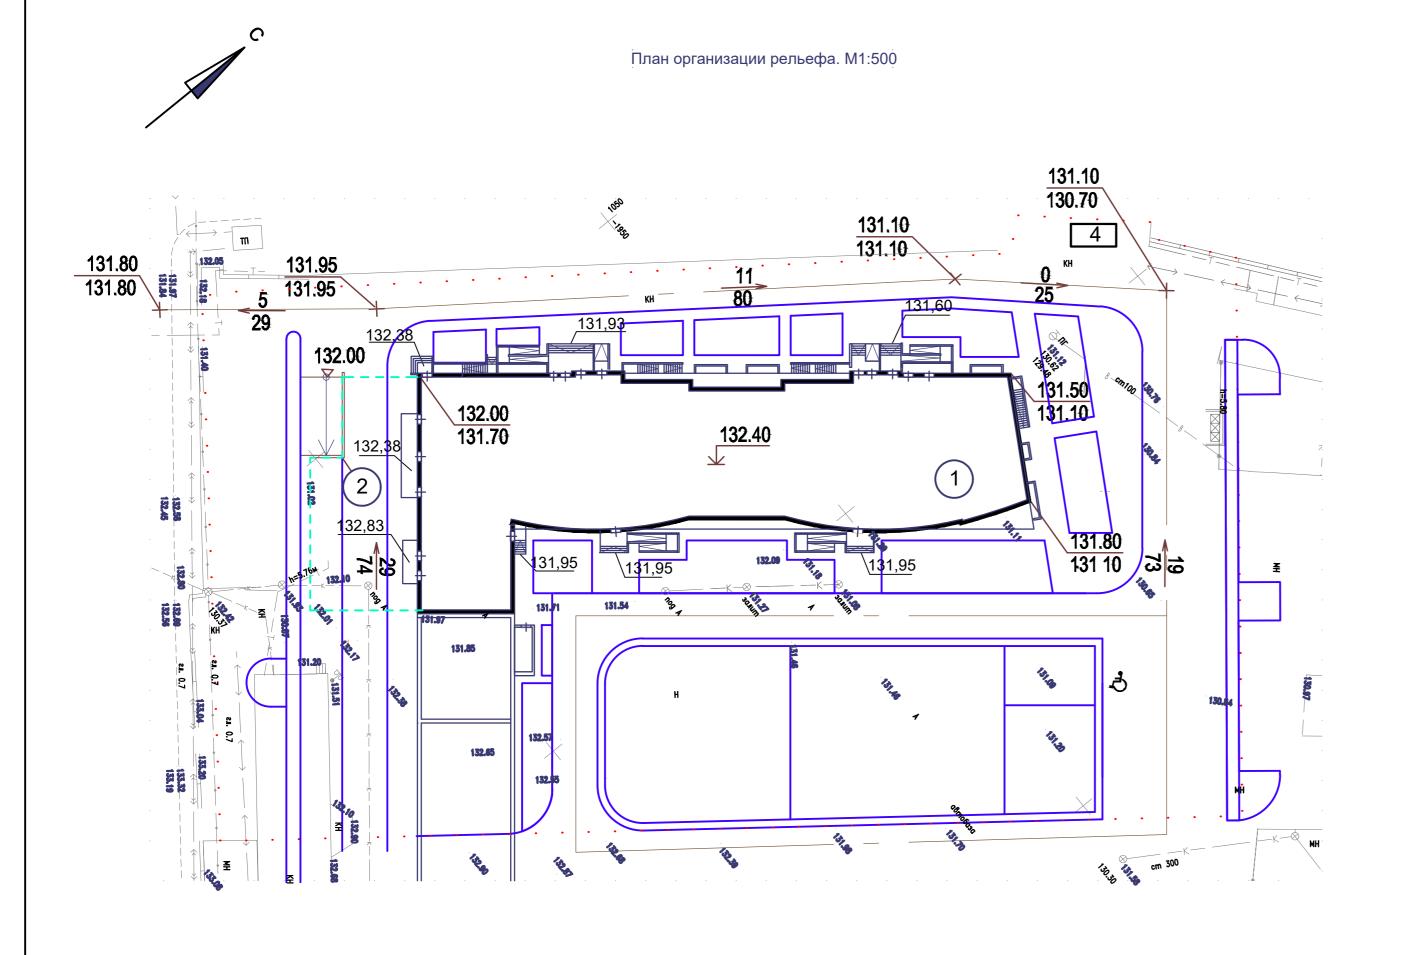

Экспликация зданий и сооружений

на		ГЬ	Ко	личес	ТВО		Площа	дь, м ²		Строи объ	тельный ем, м ³
Номер н плане	Наименование и обозначение	Этажность	ний	квај	ртир	заст	ройки		щая руемая	КИН	всего
Н		этЄ	зданий	зда- ния	все-	зда- ния	всего	зда- ния	всего	здания	BC
1	Многоэтажный жилой дом	26	1	490	490	2486	2486	23439	23439	128044	128044
2	Подземная парковка на 14м/мест	1	1	_	_						
3	Подземная парковка на 39м/мест	1	1	_	_						
4	ктп	1	1	_							

Условные обозначения

. Граница земельного участка по ГПЗУ

Проектируемое здание

Ось дороги

131,10 130,70 Отм. проектир. Отм. сущ.

<u>19</u> Уклоноуказатель (промилле / длина)

Примечания:

- * Система координат Условная.
- * Система высот Балтийская.
- * Сплошные горизонтали проведены через 0.5м.
- * Относительной отметке 0,000 соответствует абсолютная отметка 132,40.


						К-05/18-1-ПК-ПЗ	ВУ		
∕1зм.	Кол.уч	Лист	N док.	Подп.	Дата	Многоквартирные многоэтажные жилые д. 8 в Советском районе городс	-	-	-
азра	аб.	Хами	ITOB	Sym	06.20	0	Стадия	Лист	Листов
						Схема планировочной организации земельного участка	П	3	8
ГИП		Галиах	(метова 4	leefa	% 6.20	План организации рельефа. М1:500		ПК Центр ректирова	

План земляных масс. М1:500

														+0.15	31.25 31.10				
+	0.0 0 31.70 131.70	+0.15	32.10 31.95	+0.94	32.00 31 . 06 • •	+0.02 3	32.84 31.82		+0.54	32.62 31.06		+0.05	31.15 31.10			• +	-0.45	31.05 30.60	_
	· +1	37	+11	0	+93		-	+56			+100)	-	+89	-	⊦173			
20,00			5 32.00 131.75	+0.30	32.00 31.70	+0.103	31.80 31.70		+0.10	31.80 31.70		+∪.∪€	31.00 31.10	+0.4031.50 31.10					
+	-0.60 <u>3</u> 2.27 131.67	+1.2	332.27 131.02										01.10	+0.5\31.6	+0.47 5 131.45) 130.9		+0.	5431.3 130.	35 <u>84</u>
00														+0.7)31.	B0				
20,00	. +2	74			+0.35 32.10 31.71	+0.493	32.00 31.51	. 05	+0.57	32.00 31.43		+0.61	31.90 31.29	+198	+	-188			
	-0.2832.70 132.42	+1.6	132.70 131.10		+0.39 32.10	+ 、) / ▮	32.55 31.54	+85	+0.63	31.90 31.27	+82	+1.17			0.8 9 32.0(131.11)	+1.	10131.7 13 <mark>0</mark> .0	7 <u>5</u> 65
20,00	· · +2	47			+6	52),00 +0 0 132.60 3 132.60 3	00 32.60 32.60	+223			+411			+582	+	-432			
	+0.1032.90	+1.3	¥32.90	\perp	170 -).33 +02 132.90 13	28 32.90		+0.87	32.90		+1.44		+	1.4432.90		+11	1131.9	95
	132.80		131.51		+15 32.57 +0.55 33.10 32.55		32.62 45 33.10 32.65	+69	+0.52	32.03 33.10 32.58	+138		31.46 33.10 31.70	+207 +1.9033. 131.	131.46 10 20 	-281		130.8)4
				. I.] .												•		
		7	20,00)	20,00			20,00		,	20,00		•	20,00	, 2	20,00			
~																		<u>е</u> Г	
Итого м3	Насыпь		658		110			93			433			731	1	076	\dashv	Всего, м3	417
Z	Выемка	(-)	_		_									_				Bo	


Ведомость объемов земляных масс

	Количе	Приме-		
Наименование грунта	Насыпь (+)	Выемка (-)	чание	
1 Грунт планировки территории	4175	_		
2 Вытесненный грунт, в т.ч. при устройстве:	_	6760		
а) подземных частей зданий и сооружений		(6760)		
б) автодорожных покрытий		(2920)		
в) ж.д. путей		_		
г) подземных сетей		(160)		
д) водоотводных сооружений		(45)		
е) плодородной почвы на участках озеленения		(120)		
3 Поправка на уплотнение (10%)	417			
Всего пригодного грунта:	4595	10005		
4 Избыток пригодного грунта	5410			
6 Плодородный грунт, всего, в т.ч.:	_	120		
а) используемый для озеленения территории	120		h=0,15м	
б) недостаток (избыток) плодородного грунта (рекультивация земель)	-	_		
7 Итого перерабатываемого грунта	10125	10125		

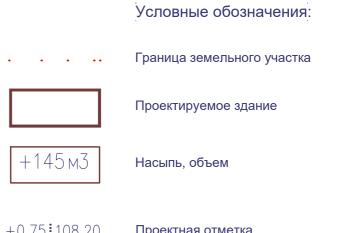


+0,75,108,20	проектная отметка
107,45	Отметка существующего рельефа
	— Рабочая отметка


						К-05/18-1-ПК-ПЗУ								
Изм.	Кол.уч	Лист	N док.	Подп.	Дата	Многоквартирные многоэтажные жилые д. 8 в Советском районе городо	•	-						
Разра	аб.	Хамитов		Sym	06.20	Схема планировочной организации земельного участка	Стадия П	Лист 4	Листов 8					
ГИП		Галиа	хметова	leefa	0 6.20	План земляных масс. М1:500	ПК Центр проектирования							

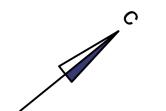

План благоустройства и озеленения. М1:500

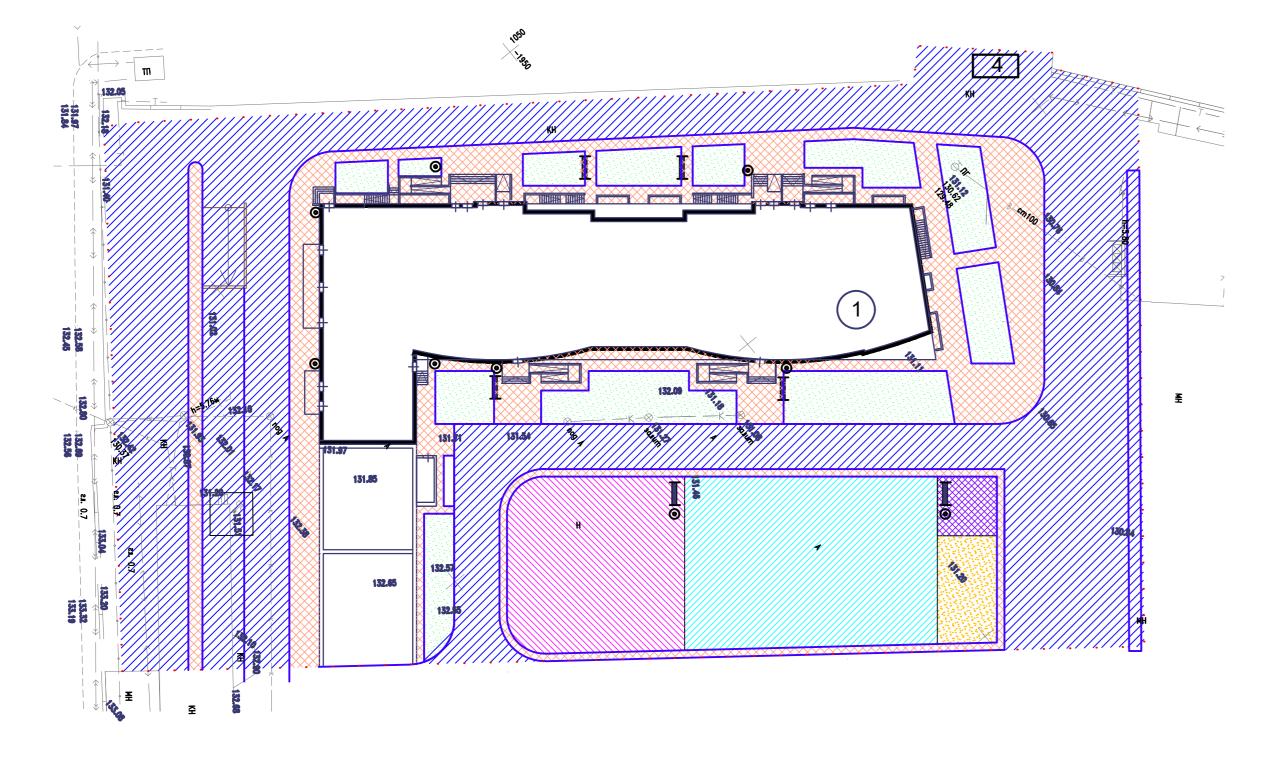

Тип1 Мелкозернистый асфальтобетон марки II тип Б - 0.04м Крупнозернистый асфальтобетон марки II тип Б - 0.05м Бортовой камень Бр100.30.15 * 0.15 * ГОСТ 6665-91 Щебень M=600кг/см2 - 0.20м Песчано-гравийная смесь ГОСТ 25607-94 - 0.30м Подготовка из бетона В15 FOCT 26663-85

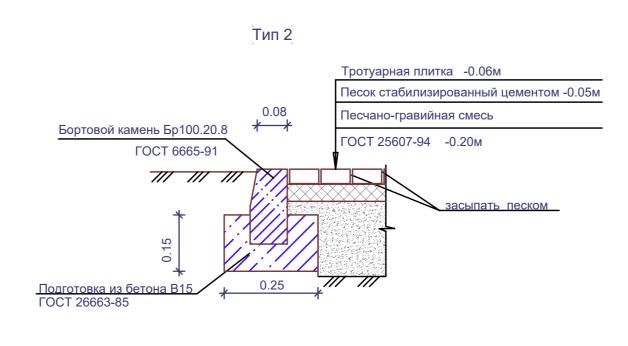

Экспликация зданий и сооружений

а		ГЬ	Ко	личес	ТВО	Площадь, м²				Строительный объем, м ³			
мер н пане	Наименование и обозначение обозначение		ажнос пий	Этажность		ртир	застройки		общая нормируемая		НИЯ	всего	
Н			зданий	зда- ния	все-	зда- ния	всего	зда- ния	всего	здания	BO		
1	Многоэтажный жилой дом	26	1	490	490	2486	2486	23439	23439	128044	128044		
2	Подземная парковка на 14м/мест	1	1	_	_								
3	Подземная парковка на 39м/мест	1	1	_	_								
4	ктп	1	1	_	-								

Условные обозначения

Граница земельного участка по ГПЗУ

Проектируемое здание

Асфальт тип 1

Площадка для занятий физкультурой

Тротуарная плитка тип 2

Площадки для отдыха взрослых

Площадка для хозяйственных целей и выгула собак

Детские площадки

Скамейка 6шт.

Озеленение


Урна для мусора 9шт.

Площадка контейнеров ТБО

Примечания:

- * Система координат Условная.
- * Система высот Балтийская.
- * Сплошные горизонтали проведены через 0.5м.

						К-05/18-1-ПК-ПЗУ						
Изм.	Кол.уч	.Лист	N док.	Подп.	Дата	Многоквартирные многоэтажные жилые дома по ул. М. Губайдул д. 8 в Советском районе городского округа г. Уфа РБ						
Разраб.		Хами	ТОВ	Sym	06.20		Стадия	Лист	Листов			
						Схема планировочной организации земельного участка	П	5	8			
ГИП		Галиах	метова 4	leeefa.	% 6.20	План благоустройства и озеленения. М1:500			о яния			

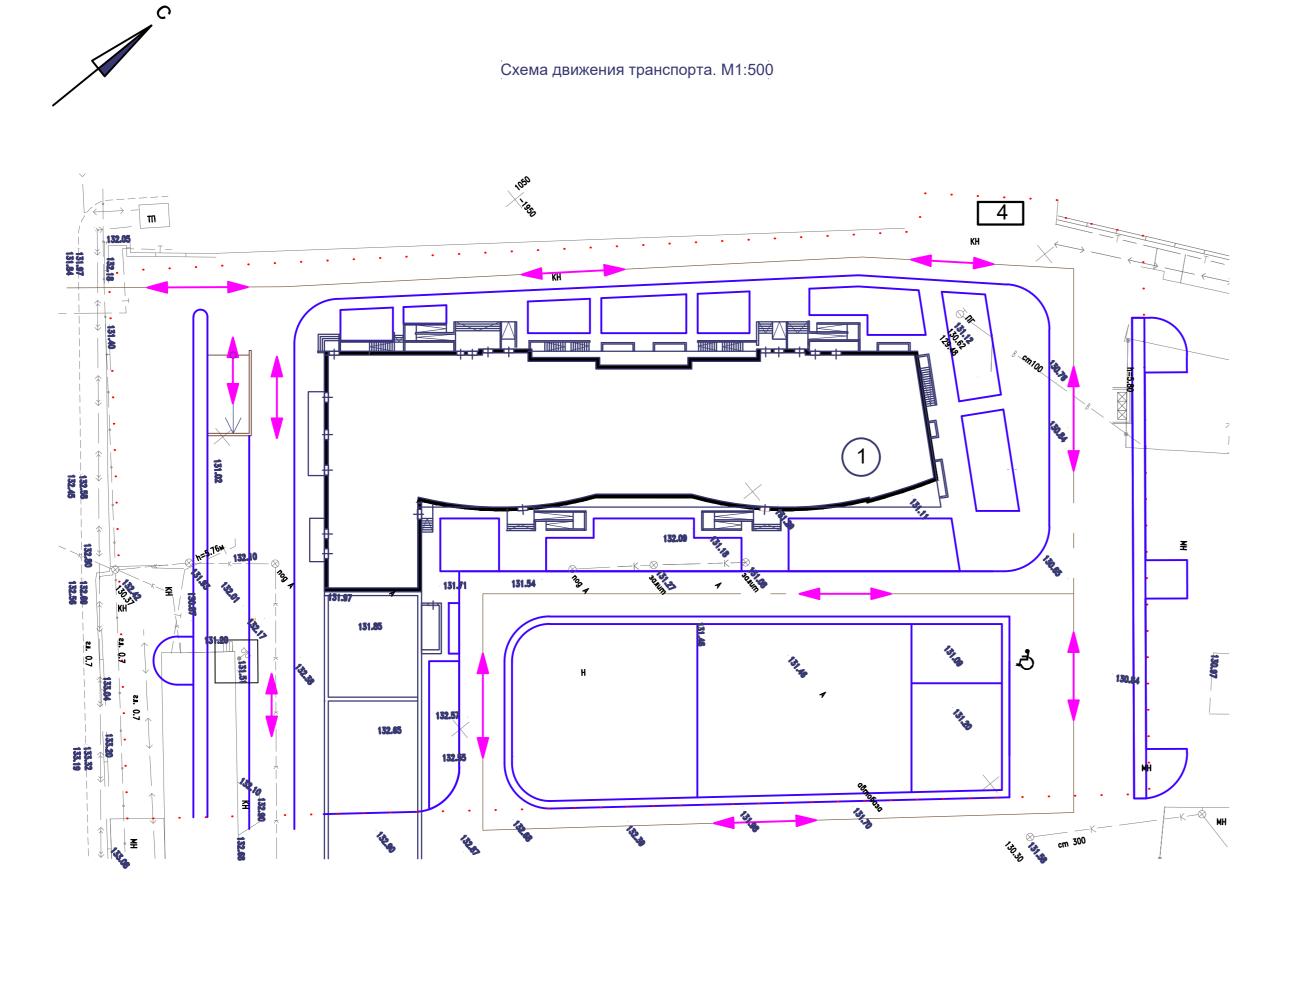

Экспликация зданий и сооружений

Томер на		-Q	Количество			Площадь, м²				Строительный объем, м ³	
		Этажность	ТИЙ	ква	ртир	заст	ройки		щая руемая	ВИТ	всего
요 -		Эта	зданий	зда- ния	все-	зда- ния	всего	зда- ния	всего	здания	BC6
1	Многоэтажный жилой дом	26	1	490	490	2486	2486	23439	23439	128044	128044
2	Подземная парковка на 14м/мест	1	1	_	_						
3	Подземная парковка на 39м/мест	1	1	_	_						
4	ктп	1	1	_	_						

Условные обозначения

• Граница земельного участка по ГПЗУ

Проектируемое здание

Ось дороги

Пути движения транспорта

Примечания:

- * Система координат Условная.
- * Система высот Балтийская.
- * Сплошные горизонтали проведены через 0.5м.

						К-05/18-1-ПК-П	3У				
						Многоквартирные многоэтажные жилые д. 8 в Советском районе городс	-	-	-		
Изм.	Кол.уч	І. ЛИСТ	N док.	Подп.	Дата						
Разра	Разраб.		Хамитов		06.20		Стадия	Лист	Листов		
						Схема планировочной организации земельного участка	П	6	8		
ГИП		Гапиа	VMETOR2 L	lees sa	1 06 20	Схема движения транспорта. М1:500	ПК Центр проектировани				

